


Drawing notes: C:\Users\Yvon.fortier\my documents\cadbookup\refubiblm_5308\M01 - Site Plan.dwg Jul 31, 2013 -- 9:17am

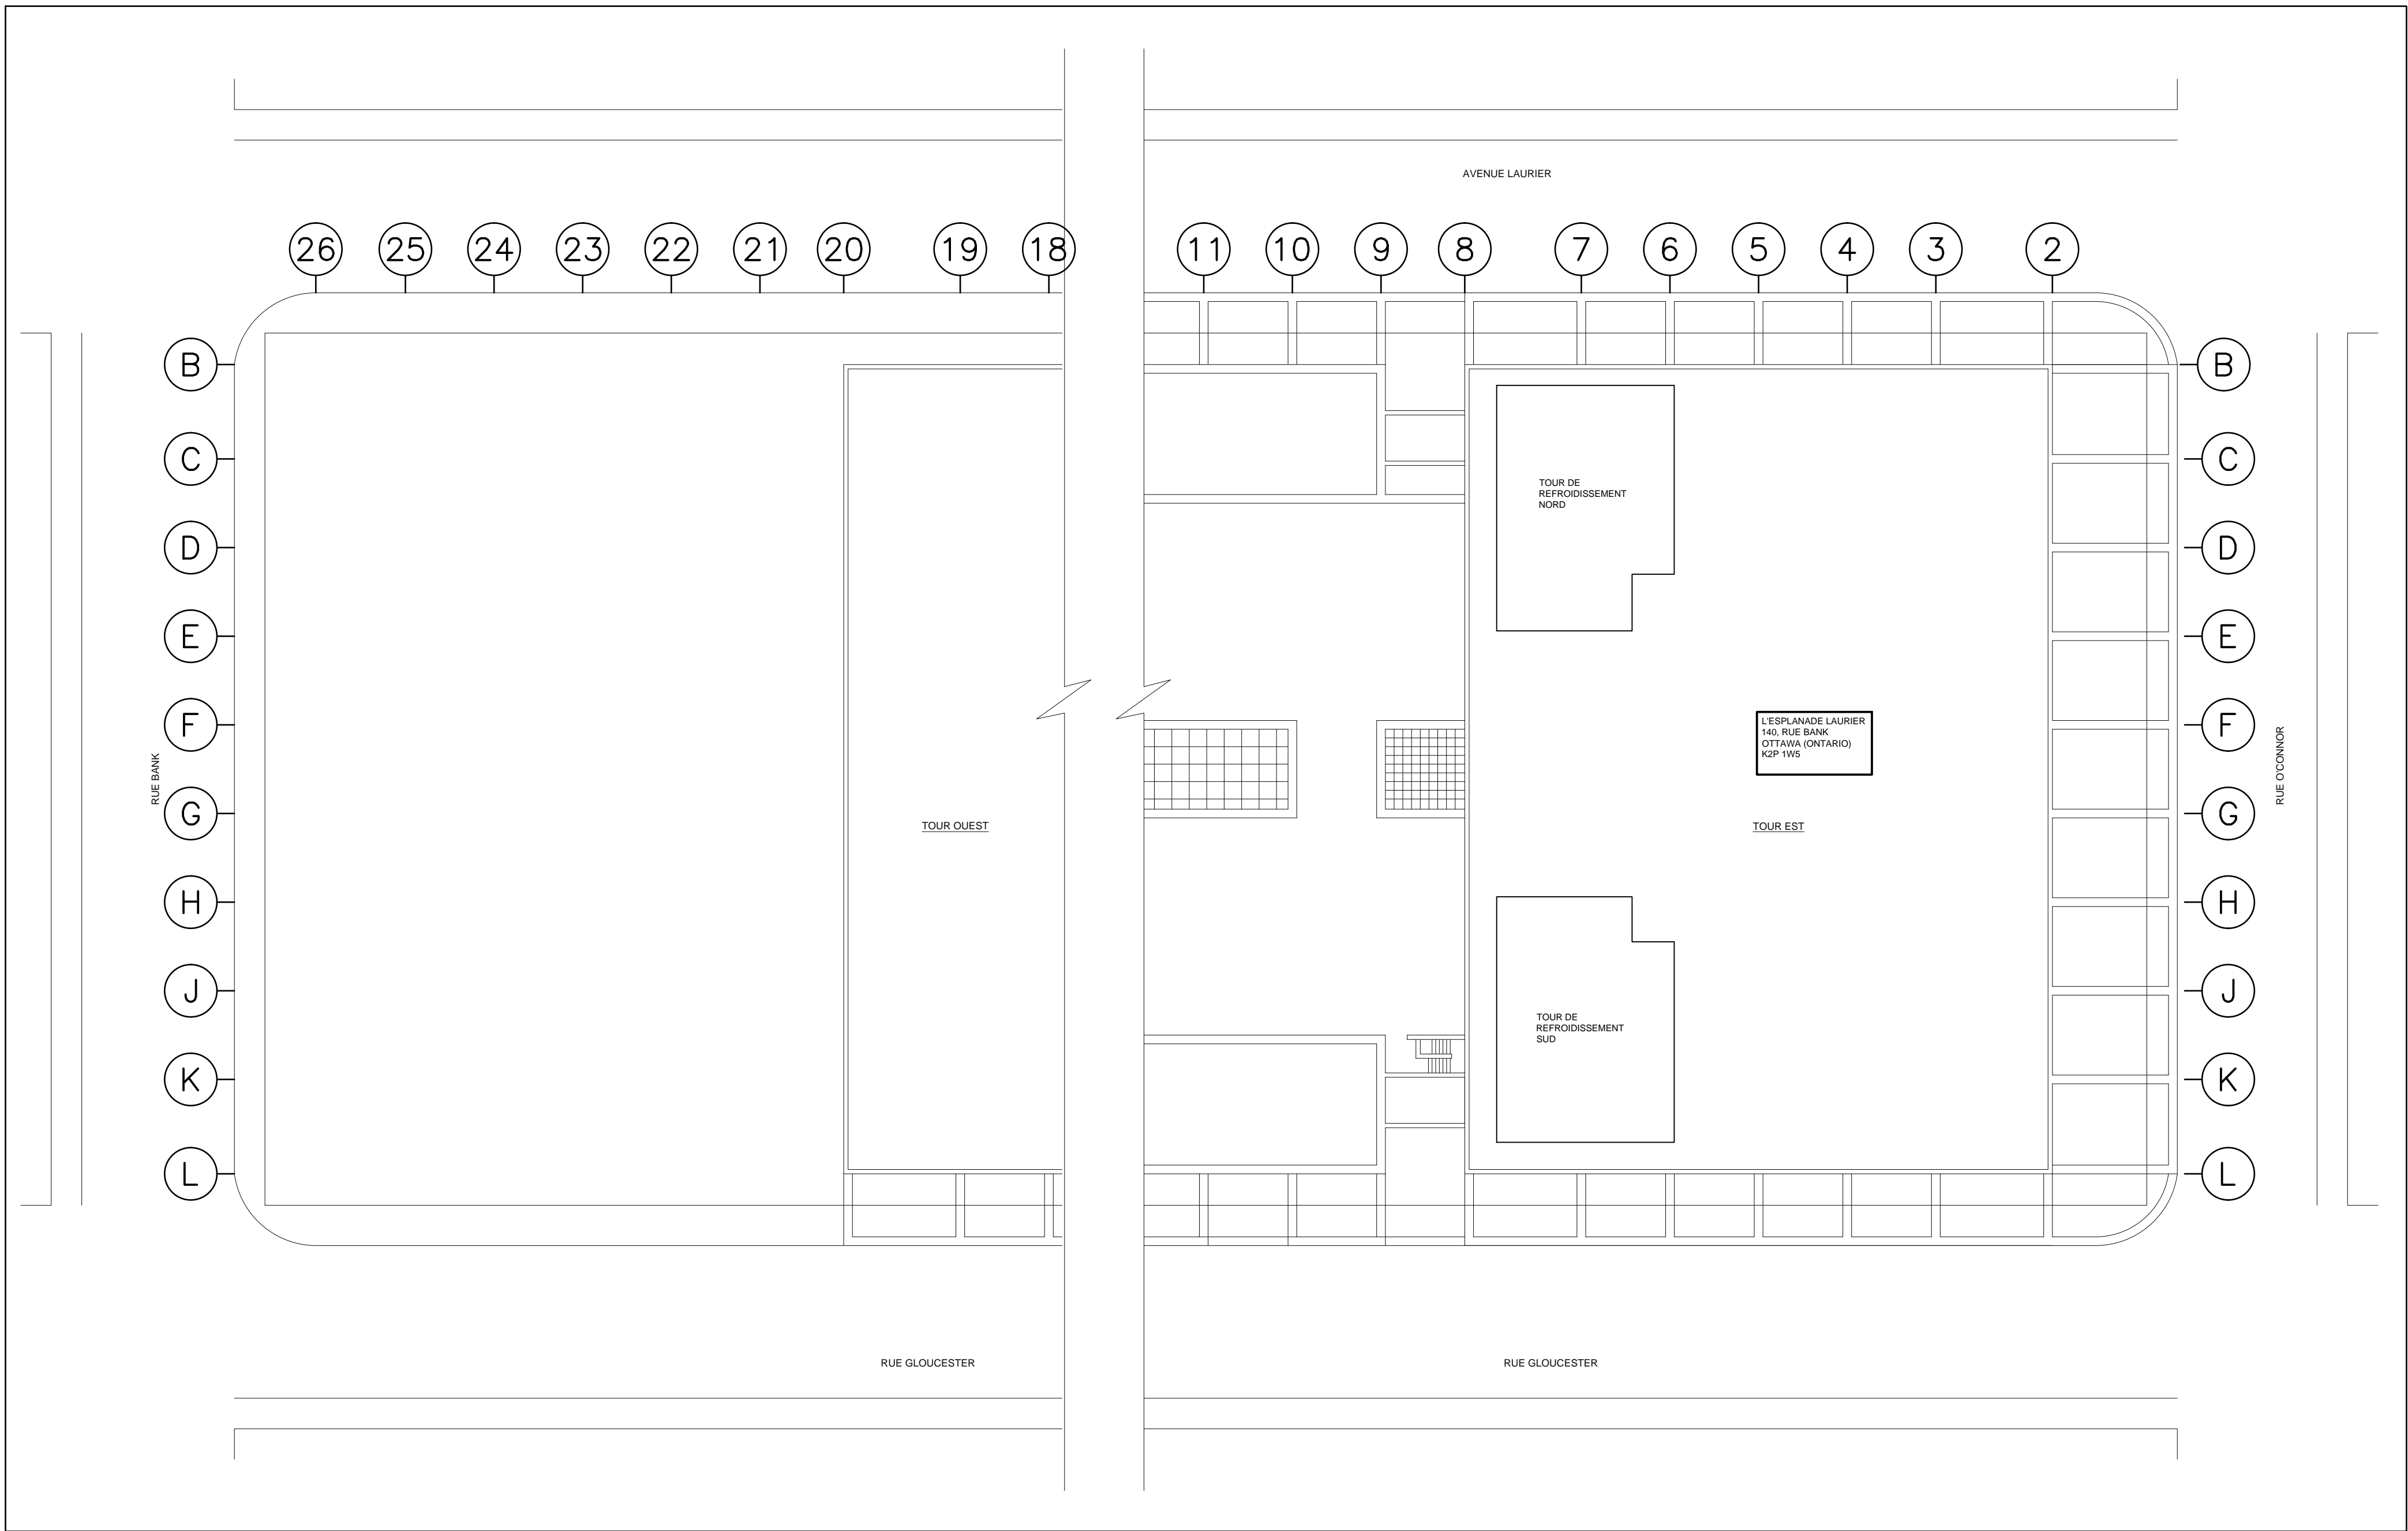


1
M01 **PLAN D'IMPLANTATION PARTIEL - NORD ET SUD**
ÉCHELLE 1:300

LEGENDE	
ARTICLE	DESCRIPTION
---	TUYAUTERIE À ENLEVER
---CCWS---	ALIMENTATION EN EAU DE REFOIDISSEMENT DU CONDENSEUR
---CCWR---	RETOUR EN EAU DE REFOIDISSEMENT DU CONDENSEUR
---CCWE---	TUYAUTERIE D'ÉQUILIBRAGE EN EAU DE REFOIDISSEMENT
-.-.-.-.-	NOUVELLE TUYAUTERIE EN EAU FROIDE
-.-.-.-.-	TUYAUTERIE SANITAIRE EXISTANTE À CONSERVER
-.-.-.-.-	TUYAUTERIE SANITAIRE EXISTANTE
-.-.-.-.-	NOUVELLE TUYAUTERIE SANITAIRE
	CLAPET DE RETENUE
	RÉGULATEUR DE DÉBIT
	ROBINET À TOURNANT SPHÉRIQUE
	ROBINET À PAPILLON
	ROBINET D'ÉQUILIBRAGE
	SIPHON PARQUET
	THERMOSTAT
	INDICATEUR DE NIVEAU
	POMPE CIRCULATRICE
	POMPE DOSEUSE DE RÉACTIFS
	RACCORDEMENT FLEXIBLE BRIDÉ
	AVALOIR DE PLANCHER DE TYPE ENTONNOIR

NOTES GÉNÉRALES

- TOUS LES TRAVAUX EXÉCUTÉS DANS L'EMPRISE APPARTENANT À LA VILLE DOIVENT ÊTRE CONFORMES AUX POLITIQUES, AUX NORMES ET AUX PROCÉDURES ÉTABLIES PAR LA VILLE D'OTTAWA, Y COMPRIS AUX RÉGLEMENTS ET AUX MANUELS DE CONTRÔLE DE LA CIRCULATION, AU MANUEL DU MINISTÈRE DES TRANSPORTS DE L'ONTARIO (ONTARIO TRAFFIC MANUAL: BOOK 7) ET À LA LOI SUR LA SANTÉ ET LA SÉCURITÉ AU TRAVAIL DE L'ONTARIO. PRENDRE LES MESURES DE PROTECTION REQUISES AU COURS DE LA PÉRIODE D'EXECUTION DES TRAVAUX DANS L'EMPRISE APPARTENANT À LA VILLE. ASSUMER TOUS LES COÛTS LIÉS À L'UTILISATION DU MATÉRIEL ET DES SERVICES NÉCESSAIRES POUR L'EXÉCUTION DES TRAVAUX DANS L'EMPRISE APPARTENANT À LA VILLE.
- DANS LES QUINZE (15) JOURS SUIVANT LE DÉBUT DU PROJET, L'ENTREPRENEUR DOIT REMETTRE AU REPRÉSENTANT DU MINISTÈRE SON PLAN DE CONTRÔLE DE LA CIRCULATION AUX FINS DE VÉRIFICATION ET D'APPROBATION.
- DANS LES DIX (10) JOURS PRÉCÉDANT DES TRAVAUX DANS L'EMPRISE APPARTENANT À LA VILLE, SOUMETTRE LE PLAN DE CONTRÔLE DE LA CIRCULATION AU REPRÉSENTANT DU MINISTÈRE AUX FINS DE VÉRIFICATION ET D'APPROBATION.

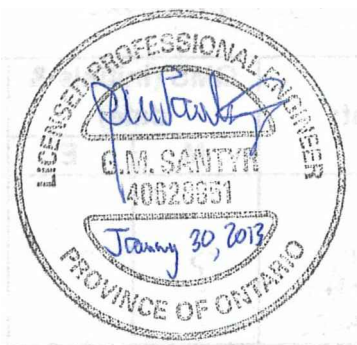

L'Entrepreneur doit vérifier toutes les dimensions et les conditions sur le chantier et il doit aviser immédiatement l'ingénieur des écarts relevés.

01	ÉMIS POUR SOUMISSION	30 jui. 13
	description	date

<div>A C</div>	A: detail no. n° du détail B: location drawing no. sur dessin n° C: drawing no. dessin n°	<div>A B C</div>
project		projet

REMPLACEMENT DES TOURS DE REFOIDISSEMENT DE L'ESPLANADE LAURIER

PLAN D'IMPLANTATION ET LÉGENDE

Designed By	C.MODRAK	Conçu par
Date	2012/12/12	(yyyy/mm/dd)
Drawn By	G.TREMBLAY	Dessiné par
Date	2012/12/12	(yyyy/mm/dd)
Reviewed By	D.ROY	Examiné par
Date	2013/01/30	(yyyy/mm/dd)
Approved By	D.ROY	Approuvé par
Date	2013/01/30	(yyyy/mm/dd)
Tender	DAVID RUETER	Soumission
Project Manager		Administrateur de projets
Project no.		No. du projet

R.049987.003

Drawing no.	No. du dessin
M01	

