

NOTES GÉNÉRALES

01. AVANT LE DÉBUT DES TRAVAUX, L'ENTREPRENEUR DEVRA VÉRIFIER SUR PLACE, TOUTES LES DIMENSIONS ET TOUTES LES INFORMATIONS DONNÉES SUR CES DOCUMENTS QUI SONT SOUS SA SEULE RESPONSABILITÉ ET CE, AVANT LA PRODUCTION DES DESSINS D'ATELIER ET COMMANDES DES MATÉRIAUX. L'ENTREPRENEUR DEVRA AVISER LE REPRESENTANT DU MINISTÈRE DE TOUTES ANOMALIES QU'IL TROUVERA LORS DE CETTE VÉRIFICATION, DE MÊME QUE DURANT L'EXÉCUTION DES TRAVAUX.

02. L'ENTREPRENEUR GÉNÉRAL DOIT PRÉVOIR TOUT SOUFFLAGE (COLOMBAGES DE BOIS, CONTREPLAQUÉS) QUI S'AVÉRERONT NÉCESSAIRES À TOUTES LES INSTALLATIONS. IL DOIT AVISER LE REPRESENTANT DU MINISTÈRE AVANT LE DÉBUT DE CES TRAVAUX.

03. SI L'ENTREPRENEUR CONSTATE LORS DU DÉMANTÈLEMENT, UNE INCOMPATIBILITÉ ENTRE L'EXISTANT ET LES DÉTAILS MONTRÉS AUX PLANS, IL DOIT AVISER LE REPRESENTANT DU MINISTÈRE AVANT DE PROCÉDER AUX RÉAJUSTEMENT REQUIS OU PROPOSER UNE SOLUTION TECHNIQUE ET ARCHITECTURALE QUI PERMET DE RÉALISER L'OUVRAGE DANS L'ESPRIT DES PLANS, SANS EN AUGMENTER LES COÛTS DE RÉALISATION DU PROJET.

04. LES COMPOSITIONS EXISTANTES ILLUSTRÉES SONT PRÉSUMÉES. IL FAUDRA AJUSTER LES DÉTAILS SELON LES CONDITIONS RÉELLES.

05. LORSQUE DES PRODUITS SONT IDENTIFIÉES SUR LES PLANS COMME ÉTANT À DÉMANTELER ET À REMETTRE AU REPRESENTANT DU MINISTÈRE, ILS SERONT ENLEVÉS PAR L'ENTREPRENEUR AVEC PRÉCAUTION ET SERONT ENTREPOSÉS PAR L'ENTREPRENEUR DANS UN LIEU SEC ET À L'ABRI DES INTÉMPÉRIES. ABRIS À FOURNIR PAR L'ENTREPRENEUR.

06. LORSQUE DES PRODUITS NE SONT PAS IDENTIFIÉS SUR LES PLANS OU QU'ILS SONT IDENTIFIER À DÉMANTELER, ILS SERONT DÉMANTELÉS ET ENLEVÉS PAR L'ENTREPRENEUR QUI DEVRA EN DISPOSER.

07. LORSQU'UN ÉQUIPEMENT EST À INSTALLER DANS UN MUR EXTERIEUR, SON ÉTANCHÉITE ET ISOLATION DEVRONT ÊTRE ASSURÉES ET L'ÉQUIPEMENT DEVRA ÊTRE SCELLÉ À L'AIDE DE MEMBRANE ET/OU SCELLANT APPROPRIÉ OU SELON LA PRESCRIPTION AUX PLANS OU SELON LES RECOMMANDATIONS DU MANUFACTURIER.

08. LES REPRISES DE PLÂTRE DE TOUTES LES SURFACES DE MURS OU DE PLAFONDS TOUCHÉS PAR LES TRAVAUX INCLUANT LES RÉPARATIONS DES DÉFAUTS EXISTANTS TELS FISSURES, DÉGÂTS D'INFILTRATION D'EAU, PEINTURE ÉCAILLÉE, PLÂTRE INSTABLE. LES MURS OU PLAFONDS DOIVENT ÊTRE RÉPARÉS EN ENTIER DE FAÇON À PERMETTRE LES TRAVAUX DE PEINTURE. APPAREILLER LA FINITION ADJACENTE.

09. EN PLUS DES ENDROITS INDIQUES AUX PLANS, OBTURER AVEC DES MATÉRIAUX ET SUBSTRAT SEMBLABLE À L'ADJACENT, TOUTE OUVERTURE LAISSÉE PAR L'ENLEVEMENT ET AJOUTS DES CONDUITES MÉCANIQUES D'ELECTRICITÉ OU AUTRE ET FAIRE LES REPRISES NÉCESSAIRES. VÉRIFIER AVEC LES INTERVENANTS, SOUS-TRAITANT, ETC., LA LOCALISATION ET LA DIMENSION DES OUVERTURES À FERMER.

10. À MOINS D'AVIS CONTRAIRE, TOUS LES ÉQUIPEMENTS ET ACCESSOIRES FIXÉS AUX MURS EXISTANTS SERONT ENLEVÉS PAR L'ENTREPRENEUR AVANT LE DÉBUT DES TRAVAUX. LE REPRESENTANT DU MINISTÈRE DEVRA ASSIGNER UN ENTREPOSAGE PROVISoire POUR CES ÉLÉMENTS. À LA FIN DES TRAVAUX, L'ENTREPRENEUR DEVRA REINSTALLER CES ÉQUIPEMENTS ET ACCESSOIRES SELON LES INSTRUCTIONS DU REPRESENTANT DU MINISTÈRE.

11. PRÉVOIR TOUS LES FONDS DE CLOUAGE EN QUANTITÉ ET DE DIMENSIONS NÉCESSAIRES À LA FIXATION DE TOUS LES ÉLÉMENTS PRÉVUS AUX DOCUMENTS CONTRACTUELS. IL DOIT AVISER LE REPRESENTANT DU MINISTÈRE AVANT LE DÉBUT DE CES TRAVAUX.

NOTES GÉNÉRALES

01. BEFORE WORK IS UNDERTAKEN, CONTRACTOR SHALL ASCERTAIN ON SITE ALL DIMENSIONS AND INFORMATION PROVIDED IN THESE DOCUMENTS WHICH ARE ITS OWN EXCLUSIVE RESPONSIBILITY BEFORE SHOP DRAWINGS ARE PREPARED AND ANY MATERIALS ORDERED. CONTRACTOR TO NOTIFY DEPARTMENTAL REPRESENTATIVE OF ANY DISCREPANCIES IDENTIFIED DURING SUCH VERIFICATION AND AT ANY TIME DURING CONSTRUCTION.

02. GENERAL CONTRACTOR TO PROVIDE ANY FURRING [SOUFFLAGE] L'ENTREPRENEUR GÉNÉRAL DOIT PRÉVOIR TOUT SOUFFLAGE (WOOD STUDS, PLYWOOD) AS MAY BE NECESSARY IN ALL INSTALLATIONS. NOTIFY DEPARTMENTAL REPRESENTATIVE BEFORE SUCH WORK IS UNDERTAKEN.

03. SHOULD THE CONTRACTOR DISCOVER DURING DECONSTRUCTION ANY DISCREPANCY BETWEEN EXISTING CONDITIONS AND DETAILS SHOWN ON THE DRAWINGS, HE SHALL NOTIFY DEPARTMENTAL REPRESENTATIVE BEFORE IMPLEMENTING ANY ADJUSTMENT AND PROPOSE A TECHNICAL AND ARCHITECTURAL SOLUTION IN KEEPING WITH THE DESIGN OF THE WORK SHOWN ON THE DRAWINGS WITHOUT INCREASING THE COST OF THE PROJECT.

04. SHOWN COMPOSITIONS (LAYERS) ARE PRESUMED. DETAILS TO BE ADJUSTED TO ACTUAL, EXISTING CONDITIONS.

05. WHERE PRODUCTS ARE IDENTIFIED ON THE DRAWINGS AS 'DISMANTLE AND HAND OVER TO DEPARTMENTAL REPRESENTATIVE', SUCH PRODUCTS SHALL BE REMOVED CAREFULLY BY THE CONTRACTOR AND STORED IN A DRY AREA SHELTERED FROM WEATHER CONDITIONS. SHELTERS TO BE PROVIDED BY THE CONTRACTOR.

06. WHERE PRODUCTS ARE NOT IDENTIFIED ON THE DRAWINGS OR WHERE THEY ARE IDENTIFIED FOR DISMANTLING, THE CONTRACTOR SHALL DISMANTLE, REMOVE AND DISPOSE OF SUCH PRODUCTS.

07. WHERE EQUIPMENT IS TO BE INSTALLED IN AN OUTSIDE WALL, SEALING AND INSULATION SHALL BE PROVIDED; THE EQUIPMENT SHALL BE SEALED USING A MEMBRANE AND/OR AN APPROPRIATE SEALANT, OR AS PRESCRIBED ON THE DRAWING OR AS RECOMMENDED BY THE MANUFACTURER.

08. PLASTERBOARD REPAIRS | PLASTER REPAIRS [REPRISES DE PLÂTRE] ON ALL WALL OR CEILING SURFACES AFFECTED BY THE WORK, INCLUDING THE REPAIR OF EXISTING DEFECTS (FISSURES AND CRACKS, DAMAGE CAUSED BY WATER INFILTRATION, PEELING OR FLAKED PAINT, UNSTABLE PLASTER) : WALLS OR CEILINGS SHALL BE FULLY REPAIRED IN PREPARATION FOR PAINT WORK TO MATCH ADJACENT SURFACES.

09. IN ADDITION TO LOCATIONS SHOWN, FILL WITH MATERIAL AND SUBSTRATE SIMILAR TO ADJACENT ANY VOID OR OPENING CAUSED WHEN REMOVING OR ADDING ELECTRICAL (PHYSICAL) CONDUITS OR OTHER AND MAKE GOOD AS REQUIRED. VERIFY WITH OTHER PARTIES INVOLVED, SUBCONTRACTORS, ETC., THE LOCATION AND DIMENSIONS OF OPENINGS TO BE CLOSED.

10. UNLESS OTHERWISE INDICATED, ALL EQUIPMENT AND ACCESSORIES FASTENED OR CONNECTED TO EXISTING WALLS SHALL BE REMOVED BY THE CONTRACTOR BEFORE WORK IS UNDERTAKEN. DEPARTMENTAL REPRESENTATIVE TO ASSIGN PROVISIONAL STORAGE FOR ITEMS REMOVED. AT WORK COMPLETION, THE CONTRACTOR SHALL REINSTALL EQUIPMENT AND ACCESSORIES AS INDICATED BY DEPARTMENTAL REPRESENTATIVE.


11. PROVIDE ALL NAILING STRIPS OR BATTEN AS NECESSARY (DIMENSIONS AND QUANTITIES) TO FASTEN ALL ELEMENTS INDICATED IN CONTRACT DOCUMENTS. NOTIFY DEPARTMENTAL REPRESENTATIVE BEFORE WORK IS UNDERTAKEN.

LISTE DES DESSINS

A01	NOTES GÉNÉRALES ET LISTE DES FEUILLES
A02	PLAN D'ENSEMBLE ET PHOTOS EXTÉRIEURES
A03	PLAN DU REZ-DE-CHAUSSEE ET ÉLÉVATIONS
A04	COUPES DE MURS TYPES
A05	COUPES DE MURS TYPES
A06	COUPES ET DÉTAILS TYPES
A07	COUPES ET DÉTAILS TYPES

LIST OF DRAWINGS

A01	GENERAL NOTES AND DRAWING SHEETS (LIST)
A02	LAYOUT AND PHOTOGRAPHS (OUTSIDE)
A03	GROUND FLOOR AND ELEVATIONS
A04	WALL CROSS SECTIONS (TYP.)
A05	WALL CROSS SECTIONS (TYP.)
A06	DETAILS, TYP. CROSS SECTIONS
A07	DETAILS, TYP. CROSS SECTIONS

 Travaux publics et Services gouvernementaux Canada	Public Works and Government Services Canada
Direction générale des biens immobiliers	Real Property branch
Région du Québec	Quebec region



**stgmarchitectes**

ST-GELAIS, MONTMINY + ASSOCIÉS

830 boul. de l'Aurum, 100, Québec (QC), Canada


G7H 7H1 T 418 626 8224 F 418 626 0985

info@stgm.net www.stgm.net

☒ QUÉBEC ☐ LÉVIS ☐ MONTRÉAL



03	POUR SOUMISSION RÉVISION 2	13/11/14
02	POUR SOUMISSION RÉVISION 1	13/10/15
01	POUR SOUMISSION	13/10/04
révisions revisions		date

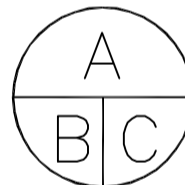

A no. du détail  
detail no.  
B no. de la feuille—où détail exigé  
sheet no. — where detail required  
C no. de la feuille—où détaillé  
sheet no. — where detailed

ProjetProject

**T.P.S.G.C.  
P.W.G.S.C.**

1550 Avenue d'Estimauville  
Québec (Québec) G1J 0C7

REMPLACEMENT DES PAREMENTS MÉTALLIQUES  
DU TOIT ET DES MURS EXTÉRIEURS  
HANGAR DU QUAI FÉDÉRAL  
DE HARRINGTON HARBOUR

HARRINGTON HARBOUR FEDERAL WHARF SHED  
WALLS AND ROOF EXTERIOR CLADDING  
REPLACEMENT


DessinDrawing

**ARCHITECTURE  
ARCHITECTURE**

**NOTES GÉNÉRALES ET  
LISTE DES FEUILLES**

**GENERAL NOTES AND  
DRAWING LIST**

Conçu par GUILLAUME ROBIN	Designed by 2013-09-16 Date
Dessiné par G.B.	Drawn by 2013-09-18 Date
Approuvé par DOMINIQUE SAINT-GELAIS	Approved by 2013-09-20 Date
Soumission	Gestionnaire de projet TPSCC
Tender	PWGSC Project Manager
No de projet TPSCC R.062800.001	No de projet Client Project number
Nom du fichier A01-GL-TEX-R_062800_001.DWG	No de classement Client File name
No de plan ou dessin R_062800_001_A01-GL-TEX	No feuille Sheet no A01/07

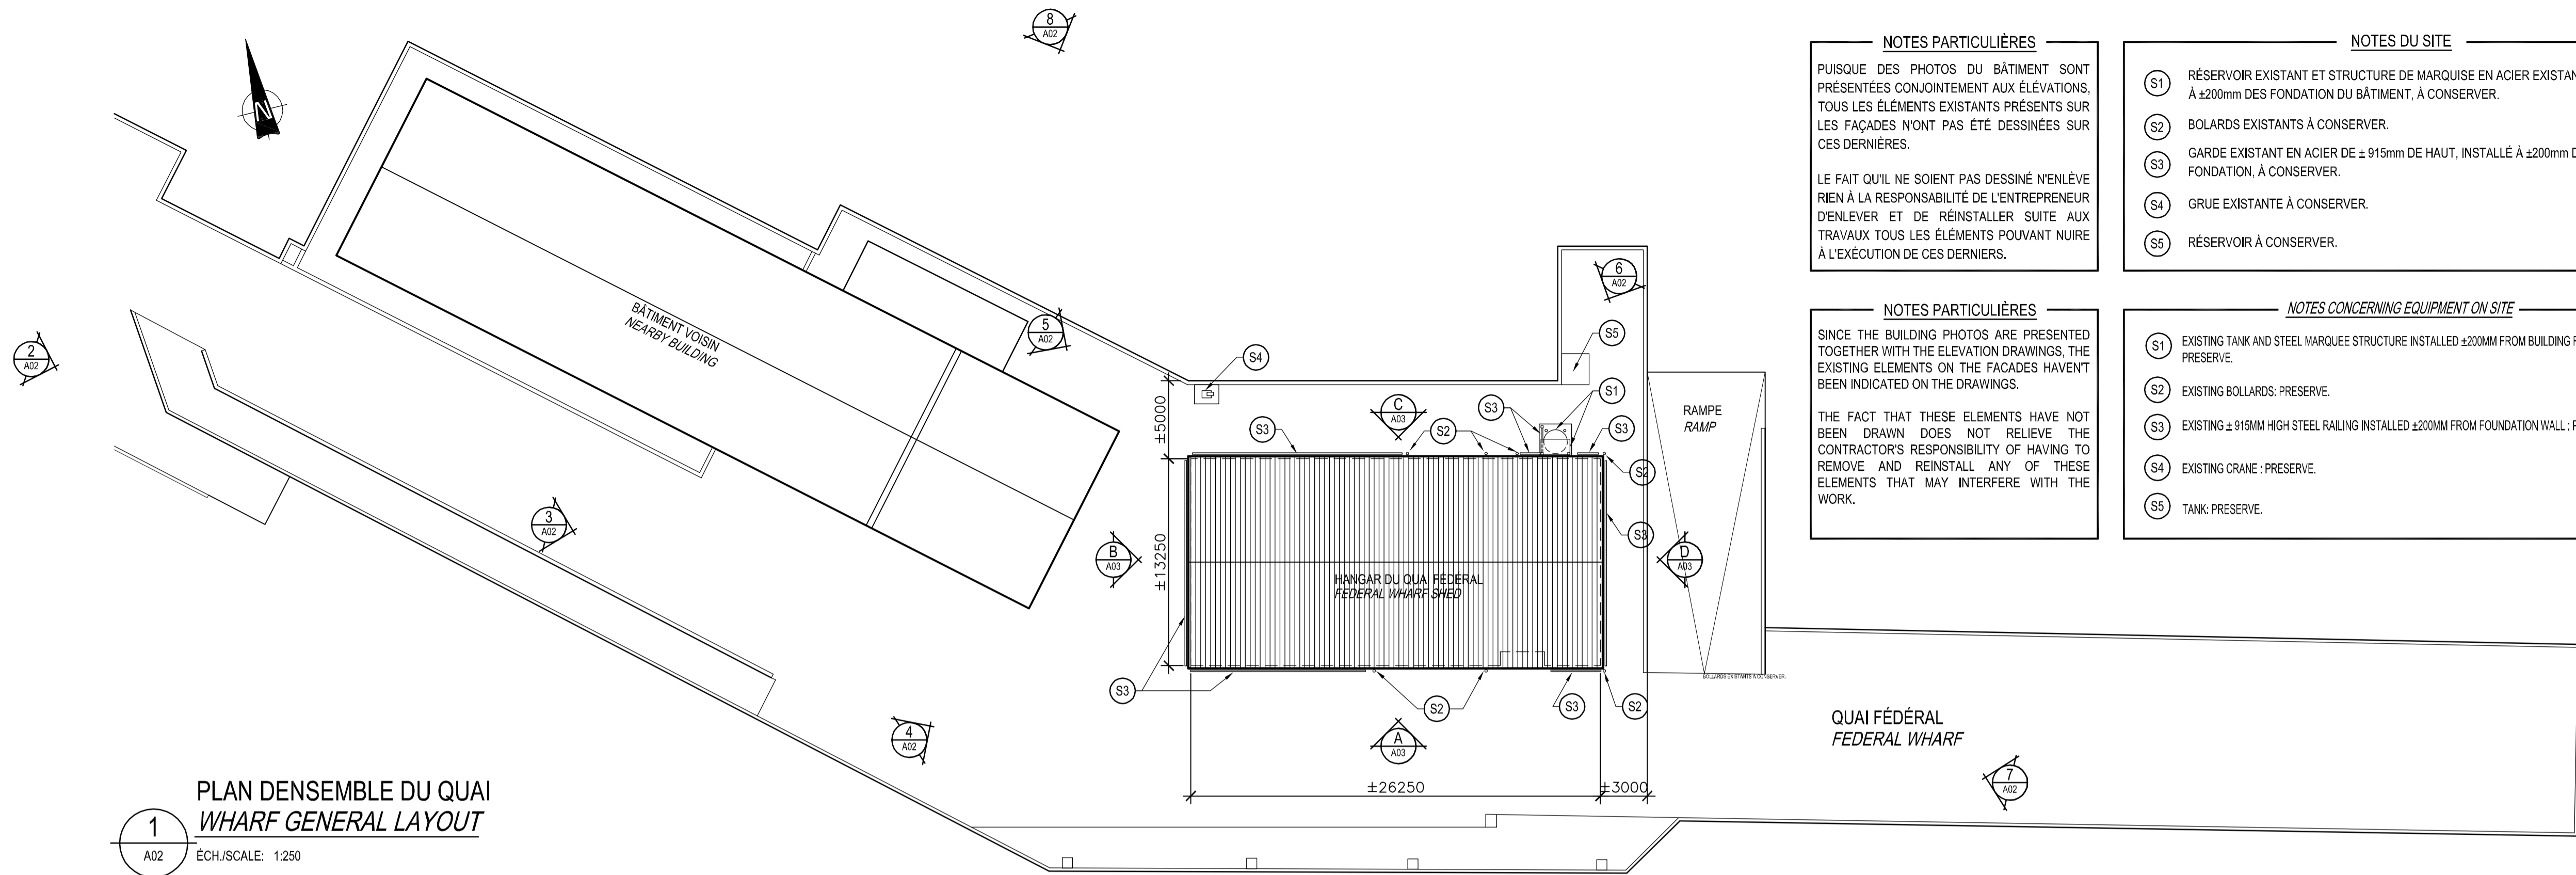

1 PLAN D'ENSEMBLE DU QUAI  
WHARF GENERAL LAYOUT  
A02 ÉCH./SCALE: 1:250



2 PHOTO  
PICTURE  
A02 ÉCH./SCALE: -



3 PHOTO  
PICTURE  
A02 ÉCH./SCALE: -



4 PHOTO  
PICTURE  
A02 ÉCH./SCALE: -



5 PHOTO  
PICTURE  
A02 ÉCH./SCALE: -



6 PHOTO  
PICTURE  
A02 ÉCH./SCALE: -



7 PHOTO  
PICTURE  
A02 ÉCH./SCALE: -



8 PHOTO  
PICTURE  
A02 ÉCH./SCALE: -

**NOTES PARTICULIÈRES**

PUISQUE DES PHOTOS DU BÂTIMENT SONT PRÉSENTÉES CONJOINTEMENT AUX ÉLEVATIONS, TOUS LES ÉLÉMENTS EXISTANTS PRÉSENTS SUR LES FAÇADES N'ONT PAS ÉTÉ DESSINÉS SUR CES DERNIÈRES.

LE FAIT QU'IL NE SOIENT PAS DESSINÉ N'ENLÈVE RIEN À LA RESPONSABILITÉ DE L'ENTREPRENEUR D'ENLEVER ET DE REINSTALLER SUITE AUX TRAVAUX TOUS LES ÉLÉMENTS POUVANT NUIRE À L'EXÉCUTION DE CES DERNIERS.

**NOTES PARTICULIÈRES**

SINCE THE BUILDING PHOTOS ARE PRESENTED TOGETHER WITH THE ELEVATION DRAWINGS, THE EXISTING ELEMENTS ON THE FAÇADES HAVEN'T BEEN INDICATED ON THE DRAWINGS.

THE FACT THAT THESE ELEMENTS HAVE NOT BEEN DRAWN DOES NOT RELIEVE THE CONTRACTOR'S RESPONSIBILITY OF HAVING TO REMOVE AND REINSTALL ANY OF THESE ELEMENTS THAT MAY INTERFERE WITH THE WORK.

**NOTES DU SITE**

S1 RÉSERVOIR EXISTANT ET STRUCTURE DE MARQUEE EN ACIER EXISTANTE, INSTALLÉS À ±200mm DES FONDATION DU BÂTIMENT, À CONSERVER.

S2 BOLLARDS EXISTANTS À CONSERVER.

S3 GARDE EXISTANT EN ACIER DE ± 915mm DE HAUT, INSTALLÉ À ±200mm DU MUR DE FONDATION, À CONSERVER.

S4 GRUE EXISTANTE À CONSERVER.

S5 RÉSERVOIR À CONSERVER.

**NOTES CONCERNING EQUIPMENT ON SITE**

S1 EXISTING TANK AND STEEL MARQUEE STRUCTURE INSTALLED ±200MM FROM BUILDING FOUNDATIONS: PRESERVE.

S2 EXISTING BOLLARDS: PRESERVE.

S3 EXISTING ± 915MM HIGH STEEL RAILING INSTALLED ±200MM FROM FOUNDATION WALL: PRESERVE.

S4 EXISTING CRANE: PRESERVE.

S5 TANK: PRESERVE.



03	POUR SOUMISSION RÉVISION 2	13/11/14
02	POUR SOUMISSION RÉVISION 1	13/10/15
01	POUR SOUMISSION	13/10/04
révisions revisions		date

A no. du détail  
detail no.  
B no. de la feuille—où détail  
exigé  
sheet no. — where detail  
required  
C no. de la feuille—où détaillé  
sheet no. — where detailed

Projet  
Project

T.P.S.G.C.  
P.W.G.S.C.

1550 Avenue d'Estimauville  
Québec (Québec) G1J 0C7

REMPLACEMENT DES PAREMENTS MÉTALLIQUES  
DU TOIT ET DES MURS EXTÉRIEURS  
HANGAR DU QUAI FÉDÉRAL  
DE HARRINGTON HARBOUR

HARRINGTON HARBOUR FEDERAL WHARF SHED  
WALLS AND ROOF EXTERIOR CLADDING  
REPLACEMENT


Dessin  
Drawing

ARCHITECTURE  
ARCHITECTURE

PLAN D'ENSEMBLE ET PHOTOS  
EXTÉRIEURES


GENERAL LAYOUT AND  
EXTERIOR PICTURES

Conçu par GUILLAUME ROBIN	Designed by 2013-09-16 Date
Dessiné par G.B.	Drawn by 2013-09-18 Date
Approuvé par DOMINIQUE SAINT-GELAIS	Approved by 2013-09-20 Date
Soumission	Gestionnaire de projet TPSCC
Tender	PWGSC Project Manager
No de projet R.062800.001	Project number 2013-09-16 Date
Norm du fichier A02-PN-PLN-R_062800_001.DWG	File name 2013-09-18 Date
No de plan ou dessin R_062800_001_A02-PN-PLN	File name 2013-09-20 Date
No de feuille A02/07	Sheet no.

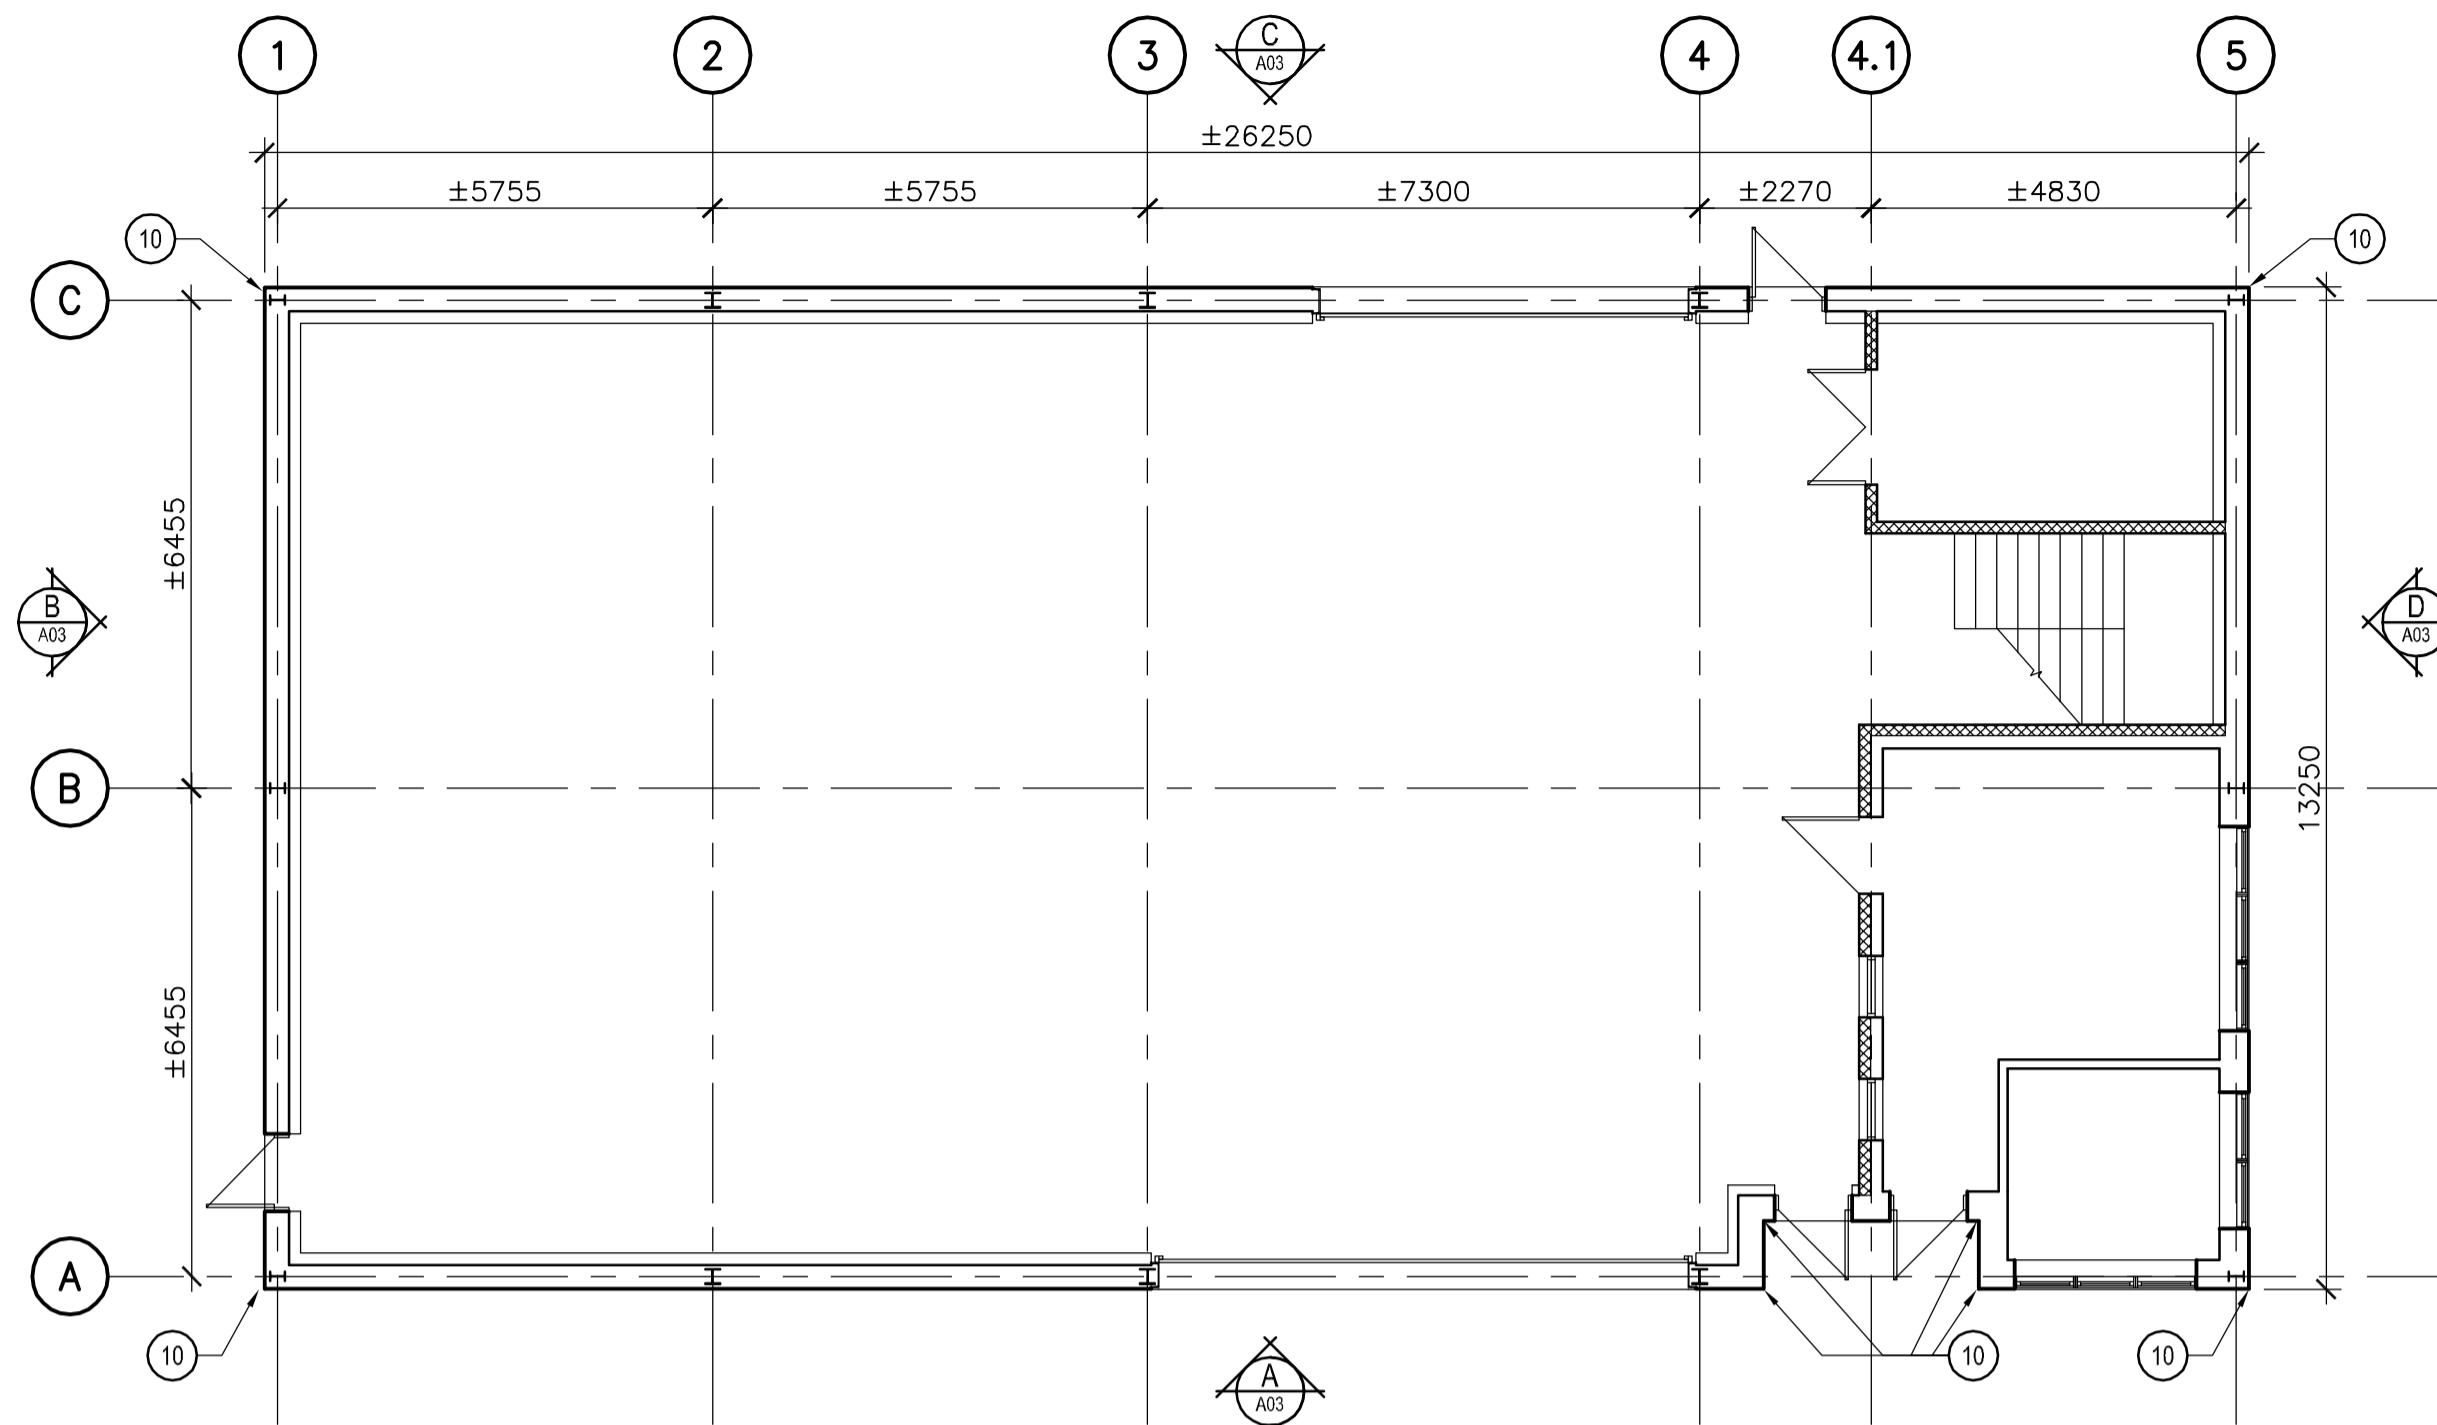


11 PLAN DU REZ-DE-CHAUSSEE /  
GROUND LEVEL

A03 ÉCH./SCALE: 1:100

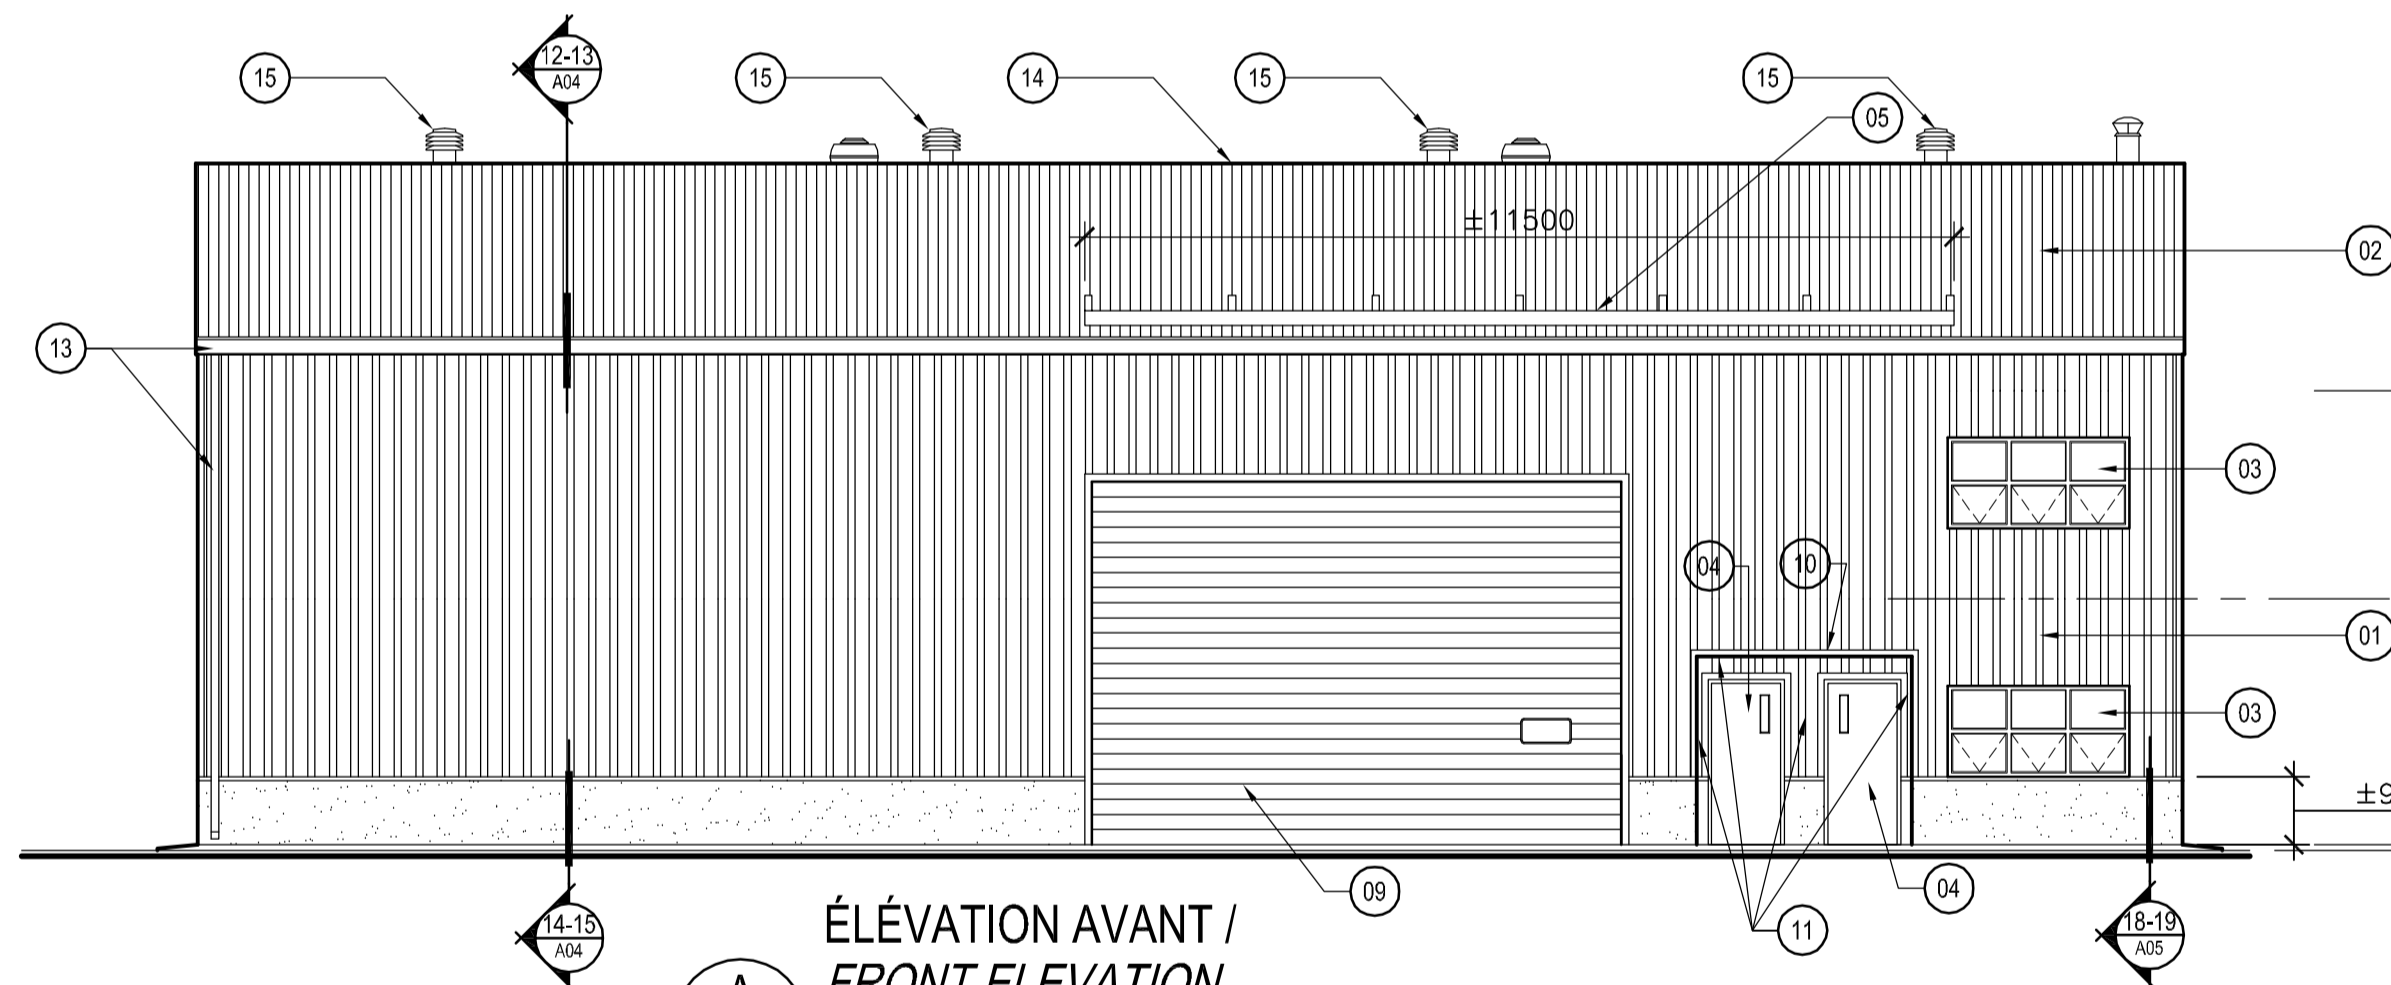

ÉLEVATION AVANT /  
FRONT ELEVATION

A A03 ÉCH./SCALE: 1:100

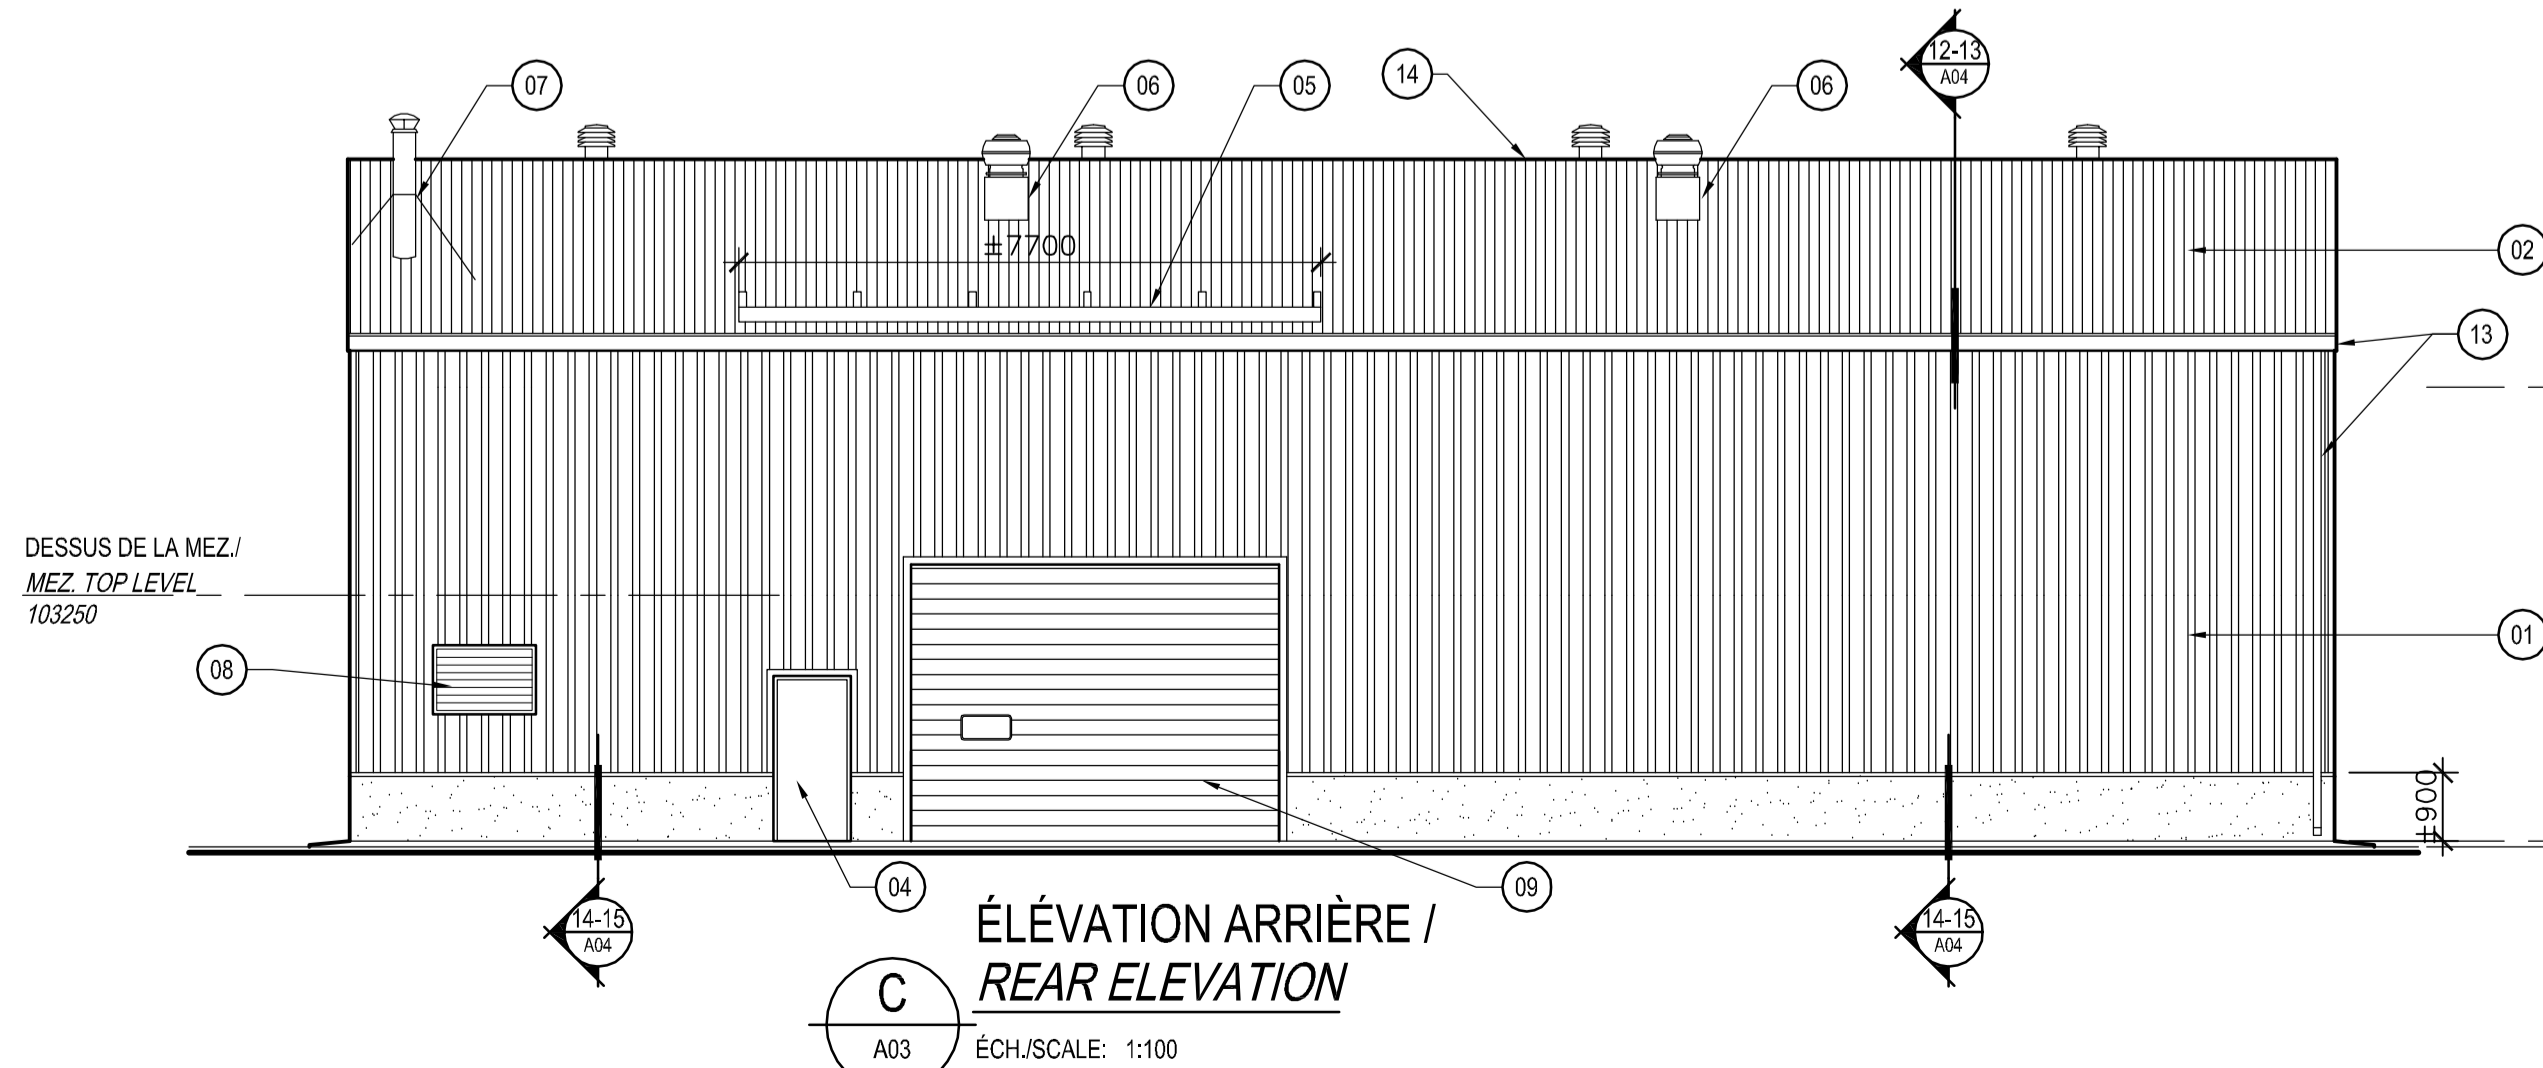

ÉLEVATION ARRIÈRE /  
REAR ELEVATION


C A03 ÉCH./SCALE: 1:100

- NOTES PARTICULIÈRES**
- REVÊTEMENT MÉTALLIQUE EXTÉRIEUR EXISTANT, À REMPLACER (VOIR COUPES DE MURS TYPES SUR FEUILLES A04 ET A05).
  - REVÊTEMENT MÉTALLIQUE DE TOITURE EXISTANT À REMPLACER (VOIR COUPES DE MURS TYPES SUR FEUILLES A04 ET A05).
  - FENÊTRE EXISTANTE À CONSERVER. AU POURTOUR DE LA FENÊTRE, RECOUVREMENT EXISTANT EN TÔLE À ENLEVER (VOIR DÉTAIL TYPE 20 SUR FEUILLE A06) ET FAIRE NOUVELLE ÉTANCHÉITÉ ET NOUVEAU RECOUVREMENT DE TÔLE TEL QUE DÉTAILS TYPES 21 ET 22 SUR FEUILLE A06.
  - PORTE ET CADRE D'ACIER EXISTANTS À CONSERVER. AU POURTOUR DE LA PORTE, RECOUVREMENT EN TÔLE EXISTANT À ENLEVER (VOIR DÉTAIL TYPE 20 SUR FEUILLE A06) ET FAIRE NOUVELLE ÉTANCHÉITÉ ET NOUVEAU RECOUVREMENT DE TÔLE TEL QUE DÉTAILS TYPES 21 ET 22 SUR FEUILLE A06.
  - ARRÊT DE NEIGE EXISTANT À ENLEVER. FOURNIR ET INSTALLER UN NOUVEL ARRÊT DE NEIGE VOIR DÉTAIL TYPE 13 SUR FEUILLE A04.
  - ÉVACUATEUR EXISTANT À ENLEVER ET À CONSERVER POUR RÉINSTALLATION. BASE EXISTANTE À CONSERVER. REMONTER LA NOUVELLE MEMBRANE D'ÉTANCHÉITÉ DE TOITURE ET NOUVEAU RECOUVREMENT DE TÔLE AU POURTOUR DE LA BASE EXISTANTE. RÉINSTALLER L'ÉVACUATEUR EXISTANT.
  - BASE DE CHEMINÉE EXISTANTE À RÉÉTANCHER, MANCHON ET BÉQUILLES DE CHEMINÉE À ENLEVER. FOURNIR ET INSTALLER NOUVEAU MANCHON ET NOUVELLES BÉQUILLES.
  - GRILLE EXISTANTE À ENLEVER ET À CONSERVER POUR RÉINSTALLATION (VOIR DÉTAIL TYPE 26 SUR FEUILLE A07). RÉINSTALLER LA GRILLE, FAIRE NOUVELLE ÉTANCHÉITÉ ET NOUVEAU RECOUVREMENT DE TÔLE TEL QUE DÉTAILS TYPE 27 SUR FEUILLE A07.
  - AU POURTOUR DES PORTES DE GARAGE, RECOUVREMENT EN TÔLE EXISTANT À ENLEVER (VOIR DÉTAIL TYPE 23 SUR FEUILLE A06) ET FAIRE NOUVELLE ÉTANCHÉITÉ ET NOUVEAU RECOUVREMENT DE TÔLE TEL QUE DÉTAILS TYPES 24 ET 25 SUR FEUILLE A06.
  - NOUVELLE MOULURE DE COIN TEL QUE DÉTAIL TYPE 28 SUR FEUILLE A07.
  - APPLIQUER LA NOTE 01 SUR TOUS LES MURS ET TOUT LE PLAFOND DU VESTIBULE EXTÉRIEUR.
  - GRILLE EXISTANTE SANS FAUX CADRE À ENLEVER ET À CONSERVER POUR RÉINSTALLATION. FAIRE NOUVEAU FAUX CADRE EN BOIS TEL QU'ÀUX AUTRES GRILLES EXISTANTES ET FAIRE NOUVELLE ÉTANCHÉITÉ ET NOUVEAU RECOUVREMENT DE TÔLE TEL QUE DÉTAIL TYPE 27 SUR FEUILLE A07.
  - NOUVELLES GOUTTIÈRES SUR TOUTE LA LONGUEUR DE LA TOITURE AVEC NOUVELLE DESCENTE (VOIR DÉTAIL TYPE 13 SUR FEUILLE 04).
  - NOUVELLE MOULURE FAÎTIÈRE SUR TOUTE LA LONGUEUR DE LA TOITURE EN ACIER GALVANISÉ FINI VINYL VOIR DÉTAIL TYPE 29 SUR FEUILLE A07.
  - VENTILATEUR DE TOIT À ENLEVER ET À CONSERVER POUR RÉINSTALLATION. BASE EXISTANTE À CONSERVER. REMONTER LA NOUVELLE MEMBRANE D'ÉTANCHÉITÉ DE TOITURE ET NOUVEAU RECOUVREMENT DE TÔLE AU POURTOUR DE LA BASE EXISTANTE. RÉINSTALLER LE VENTILATEUR EXISTANT.

- NOTES**
- 1.1 PRÉVOIR UNE SUPERFICIE DE 30m<sup>2</sup> DE TRAITEMENT ANTI CORROSION SUR LES ÉLÉMENTS STRUCTURAUX EN ACIER EN PROCÉDANT DE LA MANIÈRE SUIVANTE:  
- MEULER TOUTES LES SURFACES ALTÉRÉES PAR LA CORROSION, APPLIQUER UN INHIBITEUR DE ROUILLE ET PEINDRE AVEC UNE PEINTURE ANTI-CORROSION.
  - 1.2 FAIRE UN TRAITEMENT ANTICORROSION SUR TOUTE LA SUPERFICIE APPARENTE DES FER C EN ACIER AU POURTOUR DES PORTES DE GARAGE. EN PROCÉDANT DE LA MANIÈRE SUIVANTE:  
- MEULER TOUTES LES SURFACES ALTÉRÉES PAR LA CORROSION, APPLIQUER UN INHIBITEUR DE ROUILLE ET PEINDRE AVEC UNE PEINTURE ANTI-CORROSION.
  2. PRÉVOIR DE REMPLACER 25% DE LA SUPERFICIE TOTALE DE L'ISOLANT EN NATTES DANS LES MURS ET DANS LA TOITURE.
  3. PRÉVOIR DE REMPLACER 25% DE LA SUPERFICIE TOTALE DES PANNEAUX GAUFFRÉS DANS LES MURS ET DANS LA TOITURE.


- SPECIAL NOTES**
1. REPLACE EXISTING EXTERIOR METAL SIDING (CF. TYP. WALL CROSS-SECTIONS ON SHEETS A04 ET A05).
  2. REPLACE EXISTING METAL ROOF COVERING (CF. TYP. WALL CROSS-SECTIONS ON SHEETS A04 ET A05).
  3. PRESERVE EXISTING WINDOW. REMOVE EXISTING STEEL COVERING AROUND WINDOW (CF. TYP. DETAIL ON SHEET A06). INSULATE & SEAL, AND ADD NEW METAL SIDING AS SHOWN IN TYP. DETAILS 21 & 22 ON SHEET A06.
  4. PRESERVE EXISTING STEEL DOOR & FRAME. REMOVE METAL SIDING AROUND DOOR (CF. TYP. DETAIL 20 ON SHEET A06). INSULATE & SEAL, AND ADD NEW METAL SIDING AS SHOWN IN TYP. DETAILS 21 & 22 ON SHEET A06.
  5. REMOVE EXISTING SNOW STOPPERS. SUPPLY AND INSTAL NEW SNOW STOPPER (CF. TYP. DETAIL 13 ON SHEET A04).
  6. REMOVE EXISTING AERATOR | VENT AND STORE FOR REINSTALLATION. EXTEND NEW WATERPROOFING MEMBRANE AND NEW METAL COVERING TO PERIMETER OF EXISTING BASE. REINSTALL EXISTING VENT.
  7. RE-SEAL BASE OF EXISTING CHIMNEY. REMOVE CHIMNEY CONNECTOR AND SUPPORTS. SUPPLY AND INSTALL NEW CHIMNEY CONNECTOR AND SUPPORTS.
  8. REMOVE EXISTING GRILL AND STORE FOR REINSTALLATION (CF. TYP. DETAIL TYPE 26 ON SHEET A07). REINSTALL GRILL, INSULATE & SEAL. PLACE NEW STEEL SIDING AS SHOWN ON TYP. DETAIL 27, SHEET A07.
  9. REMOVE EXISTING STEEL SIDING AROUND PERMETER OF GARAGE DOOR (CF. TYP. DETAIL 23 ON SHEET A06). INSULATE & SEAL. PLACE NEW STEEL SIDING AS SHOWN ON TYP. DETAILS 24 AND 25, SHEET A06.
  10. NEW CORNER TRIM AS SHOWN ON TYP. DETAIL 28, SHEET A07.
  11. APPLY NOTE 01 TO ALL WALLS AND ALL CEILING OF EXTERIOR VESTIBULE.
  12. REMOVE EXISTING GRILL WITHOUT SUBFRAME AND STORE FOR REINSTALLATION. PREPARE NEW SUBFRAME IN WOOD SIMILAR TO OTHER EXISTING GRILLS. INSULATE & SEAL. PLACE NEW METAL SIDING AND COVERING AS INDICATED ON TYP. DETAIL 27, SHEET A07.
  13. NEW GUTTER ALONG ENTIRE LENGTH OF ROOF AND NEW DOWNSPOUT (CF. TYP. DETAIL 13 ON SHEET A04).
  14. NEW RIDGE COVERING ALONG ENTIRE LENGTH OF VINYL-FINISH GALVANISED STEEL ROOFING (CF. TYP. DETAIL 29 ON SHEET A07).
  15. REMOVE ROOF VENT AND STORE FOR REINSTALLATION. PRESERVE EXISTING BASE. EXTEND NEW ROOF WATERPROOFING MEMBRANE AND NEW COVERING TO PERIMETER OF EXISTING BASE. REINSTALL EXISTING VENT.

- NOTES**
- 1.1 PROVIDE FOR ANTI CORROSIVE TREATMENT OVER A 30M<sup>2</sup> SURFACE AREA OF STRUCTURAL STEEL ELEMENTS; PROCEED AS FOLLOWS:  
- GRIND ALL SURFACES ALTERED BY CORROSION; APPLY A RUST INHIBITOR AND COVER WITH RUST-PREVENTING PAINT.
  - 1.2 APPLY ANTICORROSION TREATMENT ONTO ALL EXPOSED SURFACE OF STEEL C-SHAPED CHANNELS AROUND PERIMETER OF GARAGE DOORS; PROCEED AS FOLLOWS:  
- GRIND ALL SURFACES ALTERED BY CORROSION; APPLY A RUST INHIBITOR AND COVER WITH RUST-PREVENTING PAINT.
  2. PROVIDE FOR THE REPLACEMENT OF BATT INSULATION IN 25% OF THE OVERALL SURFACE AREA OF WALLS AND ROOF.
  3. PROVIDE FOR THE REPLACEMENT OF CORRUGATED PANELS IN 25% OF THE OVERALL SURFACE AREA OF WALLS AND ROOF.

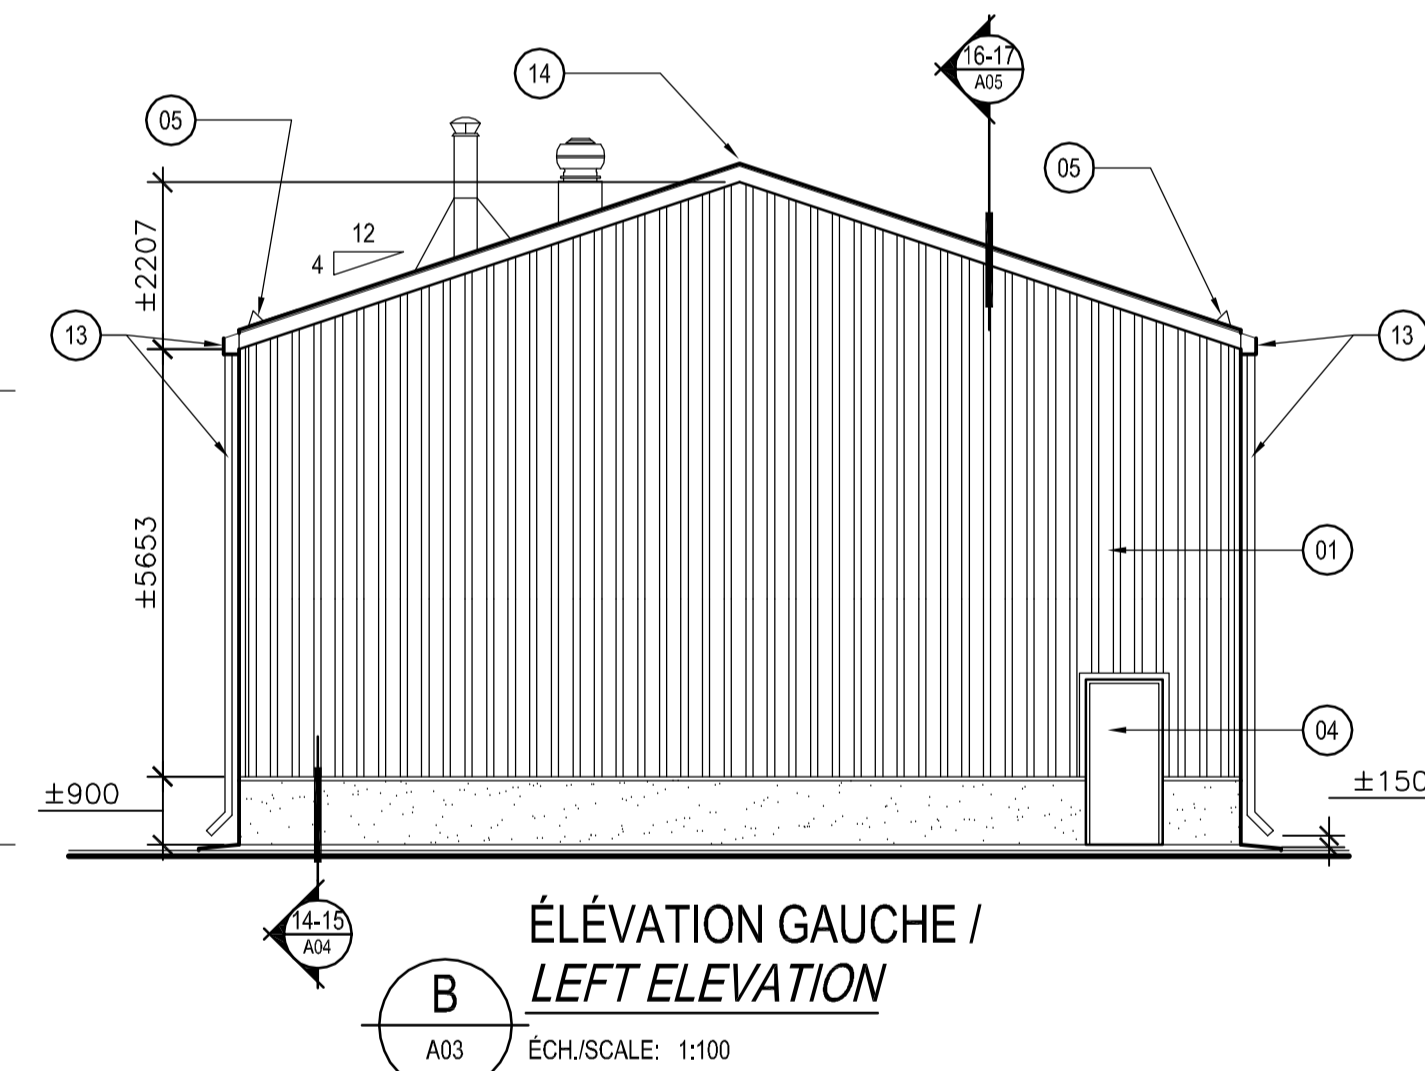

ÉLEVATION GAUCHE /  
LEFT ELEVATION

B A03 ÉCH./SCALE: 1:100

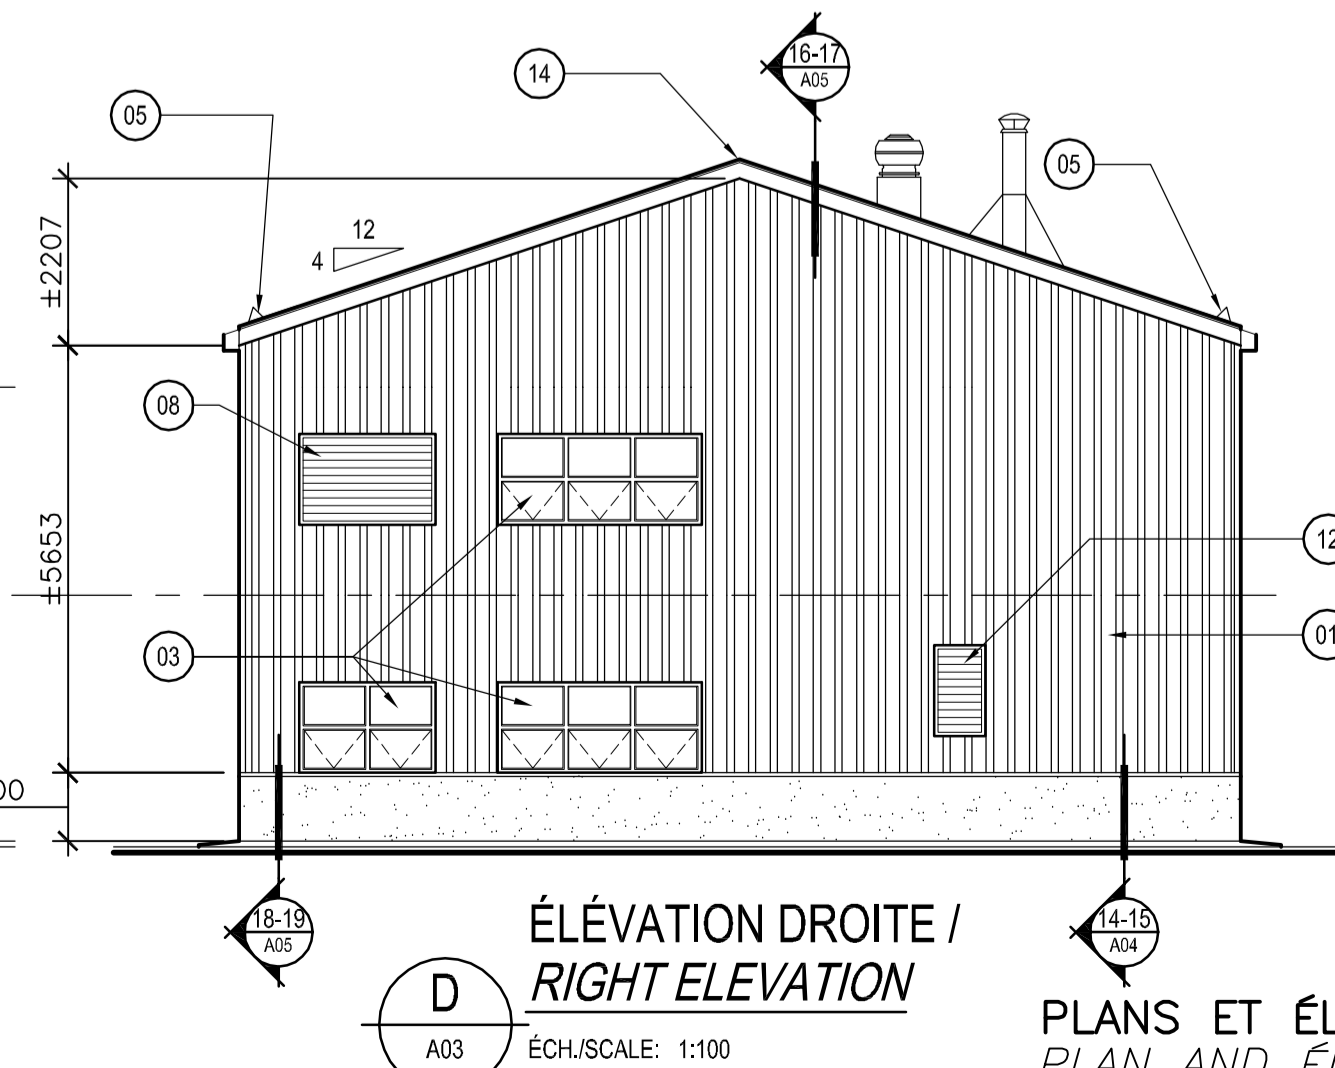

ÉLEVATION DROITE /  
RIGHT ELEVATION

D A03 ÉCH./SCALE: 1:100

PLANS ET ÉLEVATIONS  
PLAN AND ELEVATIONS

Travaux publics et  
Services gouvernementaux  
Canada

Public Works and  
Government Services  
Canada

Direction générale des  
biens immobiliers

Real Property branch

Région du Québec

Quebec region

ST-GELAIS, MONTMINY + ASSOCIÉS

830 boul. de l'Albion, 100, Québec (QC), Canada

G7H 7H1 T 418 626 8224 F 418 626 0585

info@stgm.net www.stgm.net

■ QUÉBEC □ LÉVIS □ MONTRÉAL

3327 DOMINIQUE ST-GELAIS  
ARCHITECTE

03	POUR SOUMISSION RÉVISION 2	13/11/14
02	POUR SOUMISSION RÉVISION 1	13/10/15
01	POUR SOUMISSION	13/10/04
révisions revisions		date

A no. du détail  
detail no.

B no. de la feuille—où détail  
exigé  
sheet no. — where detail  
required

C no. de la feuille—où détaillé  
sheet no. — where detailed

Projet  
Project

T.P.S.G.C.  
P.W.G.S.C.  
1550 Avenue d'Estimauville  
Québec (Québec) G1J 0C7  
REMPLACEMENT DES PAREMENTS MÉTALLIQUES  
DU TOIT ET DES MURS EXTÉRIEURS  
HANGAR DU QUAI FÉDÉRAL  
DE HARRINGTON HARBOUR  
HARRINGTON HARBOUR FEDERAL WHARF SHED  
WALLS AND ROOF EXTERIOR CLADDING  
REPLACEMENT

Dessin  
Drawing

ARCHITECTURE  
ARCHITECTURE

PLAN DU REZ-DE-CHAUSSEE  
ET ÉLEVATIONS  
GROUND LEVEL PLAN AND  
ELEVATIONS

Conçu par  
GUILLAUME ROBIN

Designed by  
2013-09-16  
Date

Dessiné par  
G.B.

Drawn by  
2013-09-18  
Date

Approuvé par  
DOMINIQUE SAINT-GELAIS

Approved by  
2013-09-20  
Date

Soumission

Gestionnaire de projet TPSCG

Tender

PWGSC Project Manager

No de projet  
R.062800.001

Project number

No de projet  
R.062800.001

Project number

TPSCG Client

PWGSC Client

Client

Norm du fichier  
A03-PN-PLN-R\_062800\_001.DWG

File name

No de classement

No de plan ou dessin  
R\_062800\_001\_A03-PN-PLN

File name

No feuille  
A03/07


Sheet no

**TOITURE EXISTANTE - DÉMOLITION**  
REVÊTEMENT DE TOITURE MÉTALLIQUE À ENLEVER  
PARE-AIR À ENLEVER  
Panneau GAUFRE 13mm ÉP. À CONSERVER  
FOURRURES EN BOIS 19 X 89 mm À CONSERVER  
ISOLANT EN NATTES À CONSERVER  
STRUCTURE D'ACIER À CONSERVER  
FOURRURES EN BOIS 19 X 89 mm À CONSERVER  
PARE-VAPEUR À CONSERVER  
REVÊTEMENT INTÉRIEUR MÉTALLIQUE À CONSERVER

**EXISTING ROOF - DEMOLITION**  
STEEL ROOFING SHEET : REMOVE.  
AIR BARRIER : REMOVE.  
CORRUGATED PANEL 13MM TH : PRESERVE.  
19 X 89 MM WOOD FURRINGS : PRESERVE.  
BATT INSULATION : PRESERVE.  
STEEL STRUCTURE : PRESERVE.  
19 X 89 MM WOOD FURRINGS : PRESERVE.  
VAPOUR BARRIER : PRESERVE.  
INDOOR STEEL SHEATING : PRESERVE.

PROFILÉ MÉTALLIQUE ET GOUTTIÈRE À ENLEVER  
REMOVE STEEL ANGLE AND GUTTER

Panneau OSB 13 mm ÉP. À ENLEVER SUR TOUTE LA LONGUEUR DU DÉBORD DE TOIT  
OSB PANEL 13 MM TH TO BE REMOVED ALONG ENTIRE LENGTH AT THE EAVES

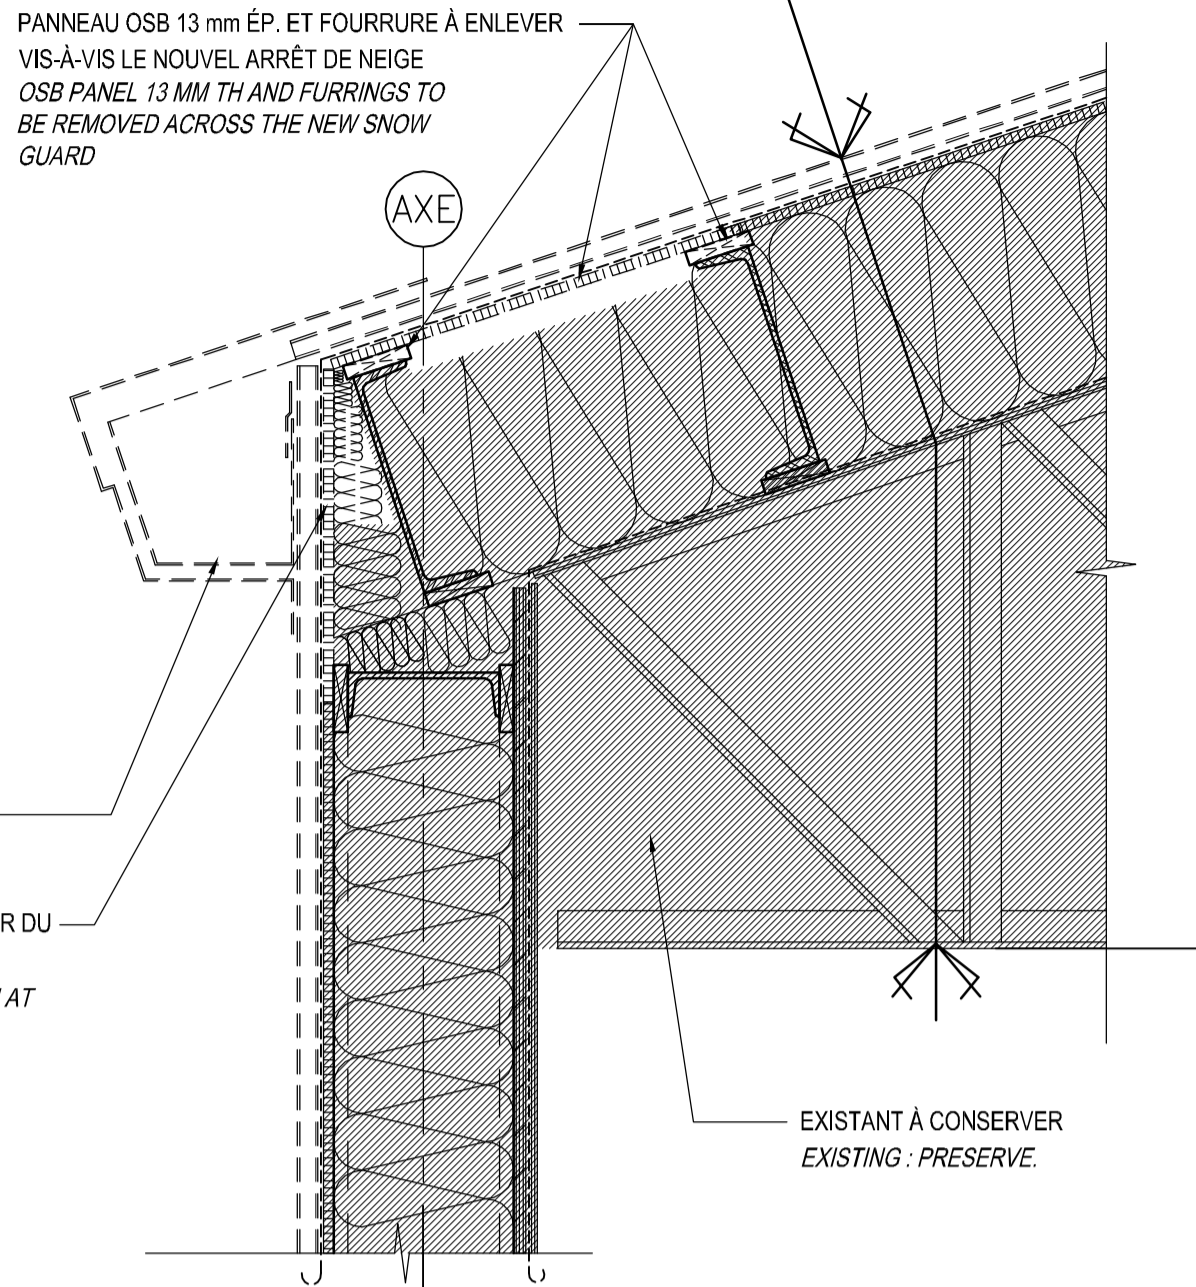

**COUPE DE MUR TYPE - DÉMOLITION**  
**TYPICAL WALL SECTION - DEMOLITION**

12  
A04 ÉCH./SCALE: 1:10

**MUR EXISTANT - DÉMOLITION**  
REVÊTEMENT EXTÉRIEUR MÉTALLIQUE À ENLEVER  
PARE-AIR À ENLEVER  
Panneau GAUFRE 13mm ÉP. À CONSERVER  
FOURRURES EN BOIS 19 X 89 mm À CONSERVER  
ISOLANT EN NATTES 200mm ÉP. À CONSERVER  
STRUCTURE D'ACIER À CONSERVER  
FOURRURES EN BOIS 19 X 89 mm À CONSERVER  
Panneau DE CONTREPLAQUÉ 16 mm ÉP. À CONSERVER  
PARE-VAPEUR À CONSERVER  
REVÊTEMENT INTÉRIEUR MÉTALLIQUE À CONSERVER

**EXISTING WALL - DEMOLITION**  
EXTERIOR METAL SIDING : REMOVE.  
AIR BARRIER : REMOVE.  
CORRUGATED PANEL 13MM TH : PRESERVE.  
19 X 89 MM WOOD FURRINGS : PRESERVE.  
BATT INSULATION 200MM TH : PRESERVE.  
STEEL STRUCTURE : PRESERVE.  
19 X 89 MM WOOD FURRINGS : PRESERVE.  
PLYWOOD PANEL 16 MM TH : PRESERVE.  
VAPOUR BARRIER : PRESERVE.  
INDOOR STEEL SHEATING : PRESERVE.

PROFILÉ MÉTALLIQUE ET MEMBRANE  
AUTOCOLLANTE À ENLEVER  
METAL SECTION AND SELF-ADHESIVE  
MEMBRANE : REMOVE.

EXISTANT À CONSERVER  
EXISTING : PRESERVE.

NIVEAU DU SOL/  
GROUND LEVEL  
±99 925

**COUPE DE MUR TYPE - DÉMOLITION**  
**TYPICAL WALL SECTION - DEMOLITION**

14  
A04 ÉCH./SCALE: 1:10

**TOITURE EXISTANTE - CONSTRUCTION**  
NOUVEAU REVÊTEMENT DE TOITURE EN ACIER GALVANISÉ FINI VINYL (VOIR FEUILLE A07 POUR DESCRIPTION DU PROFILÉ)  
NOUVELLE MEMBRANE D'ÉTANCHÉITÉ DE TOITURE  
Panneau GAUFRE 13mm ÉP. À CONSERVER  
FOURRURES EN BOIS 19 X 89 mm À CONSERVER  
ISOLANT EN NATTES À CONSERVER  
STRUCTURE D'ACIER EXISTANTE À CONSERVER  
FOURRURES EN BOIS 19 X 89 mm EXISTANTE À CONSERVER  
PARE-VAPEUR EXISTANT À CONSERVER  
REVÊTEMENT INTÉRIEUR MÉTALLIQUE EXISTANT À CONSERVER

**EXISTING ROOF - CONSTRUCTION**  
NEW ROOFING IN VINYL COATED GALVANISED STEEL  
(SECTION DESCRIBED ON SHEET A07)  
NEW ROOF WATERPROOFING MEMBRANE  
CORRUGATED PANEL 13MM TH : PRESERVE.  
19 X 89 MM WOOD FURRINGS : PRESERVE.  
BATT INSULATION : PRESERVE.  
EXISTING STEEL STRUCTURE : PRESERVE.  
EXISTING 19 X 89 MM WOOD FURRINGS : PRESERVE.  
EXISTING VAPOUR BARRIER : PRESERVE.  
EXISTING INDOOR STEEL SHEATING : PRESERVE.

MOULURE DE FERMETURE  
CLOSURE ANGLE

REVÊTEMENT DE TOITURE À DÉCOUPER ET  
À REPLIER SUR TOUTE LA LONGUEUR DU  
DÉBORD DE TOIT  
CUT ROOFING AND FOLD ALONG ENTIRE  
LENGTH AT THE EAVES

SOLIN EN ACIER GALVANISÉ FINI VINYL  
FLASHING IN VINYL COATED GALVANISED STEEL

SOLIN EN ACIER GALVANISÉ FINI VINYL À REMONTER  
JUSQU'EN DESSOUS DU REVÊTEMENT DE TOITURE  
GALVANISÉ. VINYL FINISHED FLASHING TO RAISE  
UP UNDER THE ROOF CLADDING

MEMBRANE D'ÉTANCHÉITÉ DE TOITURE À RETOURNER  
SUR LA FAÇADE ET À SCELLER AU PARE-AIR  
EXTEND FLASHING IN VINYL COATED GALVANISED STEEL  
UNDER ROOFING

**MUR EXISTANT - CONSTRUCTION**  
NOUVEAU REVÊTEMENT EN ACIER GALVANISÉ FINI VINYL (VOIR FEUILLE A07 POUR DESCRIPTION DU PROFILÉ)  
NOUVEAU PARE-AIR  
Panneau GAUFRE 13mm ÉP. À CONSERVER  
FOURRURES EN BOIS 19 X 89 mm À CONSERVER  
ISOLANT EN NATTES 200mm ÉP. À CONSERVER  
STRUCTURE D'ACIER EXISTANTE À CONSERVER  
FOURRURES EN BOIS 19 X 89 mm EXISTANTE À CONSERVER  
Panneau DE CONTREPLAQUÉ 16 mm ÉP. EXISTANT À CONSERVER  
PARE-VAPEUR EXISTANT À CONSERVER  
REVÊTEMENT INTÉRIEUR MÉTALLIQUE EXISTANT À CONSERVER

**EXISTING WALL - CONSTRUCTION**  
NEW ROOFING IN VINYL COATED GALVANISED STEEL  
(SECTION DESCRIBED ON SHEET A07)  
NEW AIR BARRIER  
CORRUGATED PANEL 13MM TH : PRESERVE.  
19 X 89 MM WOOD FURRINGS : PRESERVE.  
BATT INSULATION 200MM TH : PRESERVE.  
EXISTING STEEL STRUCTURE : PRESERVE.  
EXISTING 19 X 89 MM WOOD FURRINGS : PRESERVE.  
EXISTING PLYWOOD PANEL 16 MM TH : PRESERVE.  
EXISTING VAPOUR BARRIER : PRESERVE.  
EXISTING INDOOR STEEL SHEATING : PRESERVE.

SOLIN MEMBRANE  
MEMBRANE FLASHING

SOLIN EN ACIER GALVANISÉ FINI VINYL  
FLASHING IN VINYL COATED GALVANISED STEEL

BANDE DE NÉOPRÈNE  
NEOPRENE STRIP

**DÉTAIL TYPE DE SOLIN**  
**FLASHING TYPICAL DETAIL**

ÉCH./SCALE: 1:5

NIVEAU DU SOL/  
GROUND LEVEL  
±99 925

**COUPE DE MUR TYPE - CONSTRUCTION**  
**TYPICAL WALL SECTION - CONSTRUCTION**

15  
A04 ÉCH./SCALE: 1:10

2 PANNEAUX DE CONTREPLAQUÉ 19mm ÉP. SUR PANNEAU OSB 13 mm  
ÉP., TEL QU'EXISTANT SUR TOUTE LA LONGUEUR DU DÉBORD DE TOIT  
2 PLYWOOD PANELS 19MM TH ONTO OSB PANEL 13 MM HAS PER  
EXISTING ALONG ENTIRE LENGTH AT THE EAVES

ATTACHES EN ACIER GALVANISÉ  
PRÉPEINT @ 610mm C/C  
FASTENERS IN PREPAINTED  
GALVANISED STEEL @ 610MM C/C

GOUTTIÈRE EN ACIER GALVANISÉ,  
PRÉPEINT  
GUTTER IN PREPAINTED  
GALVANISED STEEL

DESCENTE PLUVIALE EN ACIER GALVANISÉ,  
PRÉPEINT, 75mm Ø  
DOWNSPOUT IN PREPAINTED GALVANISED  
STEEL, 75MM Ø  
CORNIÈRE EN ACIER GALVANISÉ PRÉPEINT  
100mm DE LONG @ 610mm C/C.  
100MM LONG PREPAINTED GALVANISED  
STEEL ANGLE @ 610MM C/C.

BLOCAGE CONTINU EN BOIS TAITÉ SOUS  
PRESSION  
CONTINUOUS SUPPORT IN  
PRESSURE-TREATED WOOD

EXISTANT À CONSERVER  
EXISTING : PRESERVE.

SUPPORT D'ARRÊT DE NEIGE SUR JOINT DE  
BUTYL @ 610mm C/C  
SNOW GUARD SUPPORT ON BUTYL SEAL @ 610MM  
C/C

Panneau OSB 13 mm ÉP. TEL QU'EXISTANT  
SUR TOUTE LA LONGUEUR DE L'ARRÊT DE  
NEIGE  
OSB PANEL 13 MM TH AS PER EXISTING  
ALONG ENTIRE LENGTH OF SNOW GUARD

2 PANNEAUX DE CONTREPLAQUÉ 19mm ÉP.  
SUR TOUTE LA LONGUEUR DE L'ARRÊT DE  
NEIGE  
2 PLYWOOD PANELS 19MM TH ALONG  
ENTIRE LENGTH OF SNOW GUARD

COUPES  
SECTION  
0 0.5 1: 10

Travaux publics et Services gouvernementaux Canada

Public Works and Government Services Canada

Direction générale des biens immobiliers

Real Property branch

Région du Québec

Quebec region

ST-GELAIS, MONTMINY + ASSOCIÉS

830 boul. de l'Albion, 100, Québec (QC), Canada

G7H 7H1 T 418 626 8224 F 418 626 0585

info@stgm.net www.stgm.net

☒ QUÉBEC ☐ LÉVIS ☐ MONTRÉAL

3327 DOMINIQUE ST-GELAIS ARCHITECTE

03	POUR SOUMISSION RÉVISION 2	13/11/14
02	POUR SOUMISSION RÉVISION 1	13/10/15
01	POUR SOUMISSION	13/10/04
révisions revisions		date

A  
B  
C

A no. du détail  
detail no.  
B no. de la feuille—où détail  
exigé  
sheet no. — where detail  
required  
C no. de la feuille—où détaillé  
sheet no. — where detailed

Projet

T.P.S.G.C.  
P.W.G.S.C.  
1550 Avenue d'Estimauville  
Québec (Québec) G1J 0C7  
REMPLACEMENT DES PAREMENTS MÉTALLIQUES  
DU TOIT ET DES MURS EXTÉRIEURS  
HANGAR DU QUAI FÉDÉRAL  
DE HARRINGTON HARBOUR  
HARRINGTON HARBOUR FEDERAL WHARF SHED  
WALLS AND ROOF EXTERIOR CLADDING  
REPLACEMENT

Dessin

Architecture  
Architecture  
COUPES DE MURS TYPES  
TYPICAL WALLS SECTIONS

Conçu par  
GUILLAUME ROBIN  
2013-09-16  
Date

Dessiné par  
G.B.  
2013-09-18  
Date

Approuvé par  
DOMINIQUE SAINT-GELAIS  
2013-09-20  
Date

Soumission

Gestionnaire de projet TPSCC

Tender

PWGSC Project Manager

No de projet  
R.062800.001  
TPSCC  
Client

Project number  
R.062800.001  
PWGSC  
Client

Norm du fichier  
A04-DT-MUR-R\_062800\_001.DWG  
TPSCC  
File name

Project number  
R.062800.001  
PWGSC  
Client

No de plan ou dessin  
R\_062800\_001\_A04-DT-MUR

File name  
R\_062800\_001\_A04-DT-MUR

No feuille  
A04/07

Sheet no  
A04/07

03	POUR SOUMISSION RÉVISION 2	13/11/14
02	POUR SOUMISSION RÉVISION 1	13/10/15
01	POUR SOUMISSION	13/10/04
révisions revisions		date

A	A no. du détail detail no.
B	B no. de la feuille—où détail exigé sheet no. — where detail required
C	C no. de la feuille—où détaillé sheet no. — where detailed

ProjetProject

T.P.S.G.C.  
P.W.G.S.C.

1550 Avenue d'Estimauville  
Québec (Québec) G1J 0C7

REMPLACEMENT DES PARÈMENTS MÉTALLIQUES  
DU TOIT ET DES MURS EXTÉRIEURS  
HANGAR DU QUAI FÉDÉRAL  
DE HARRINGTON HARBOUR  
HARRINGTON HARBOUR FEDERAL WHARF SHED  
WALLS AND ROOF EXTERIOR CLADDING  
REPLACEMENT

DessinDrawing

ARCHITECTURE  
ARCHITECTURE

COUPES DE MURS TYPES  
TYPICAL WALLS SECTIONS

Conçu par GUILLAUME ROBIN	Designed by 2013-09-16 Date
Dessiné par G.B.	Drawn by 2013-09-18 Date
Approuvé par DOMINIQUE SAINT-GELAIS	Approved by 2013-09-20 Date
Soumission	Gestionnaire de projet TPSCC
Tender	PWGSC Project Manager
No de projet R.062800.001	Project number No de projet Project number
TPSCC	PWGSC Client
Norm du fichier A05-DT-MUR-R_062800_001.DWG	File name No de classement
No de plan ou dessin R_062800_001_A05-DT-MUR	File name No feuille Sheet no
	A05/07

TOITURE EXISTANTE - DÉMOLITION  
(VOIR DESCRIPTION SUR FEUILLE A04)  
EXISTING ROOF - DEMOLITION  
(SEE DESCRIPTION ON SHEET A04)


PROFILÉ MÉTALLIQUE À ENLEVER  
STEEL ANGLE - REMOVE.

EXISTANT À CONSERVER  
EXISTING - PRESERVE.

MUR EXISTANT - DÉMOLITION  
(VOIR DESCRIPTION SUR FEUILLE A04)  
EXISTING WALL - DEMOLITION  
(SEE DESCRIPTION ON SHEET A04)

COUPE DE MUR TYPE - DÉMOLITION  
TYPICAL WALL SECTION - DEMOLITION

16  
A05 ÉCH./SCALE: 1:10

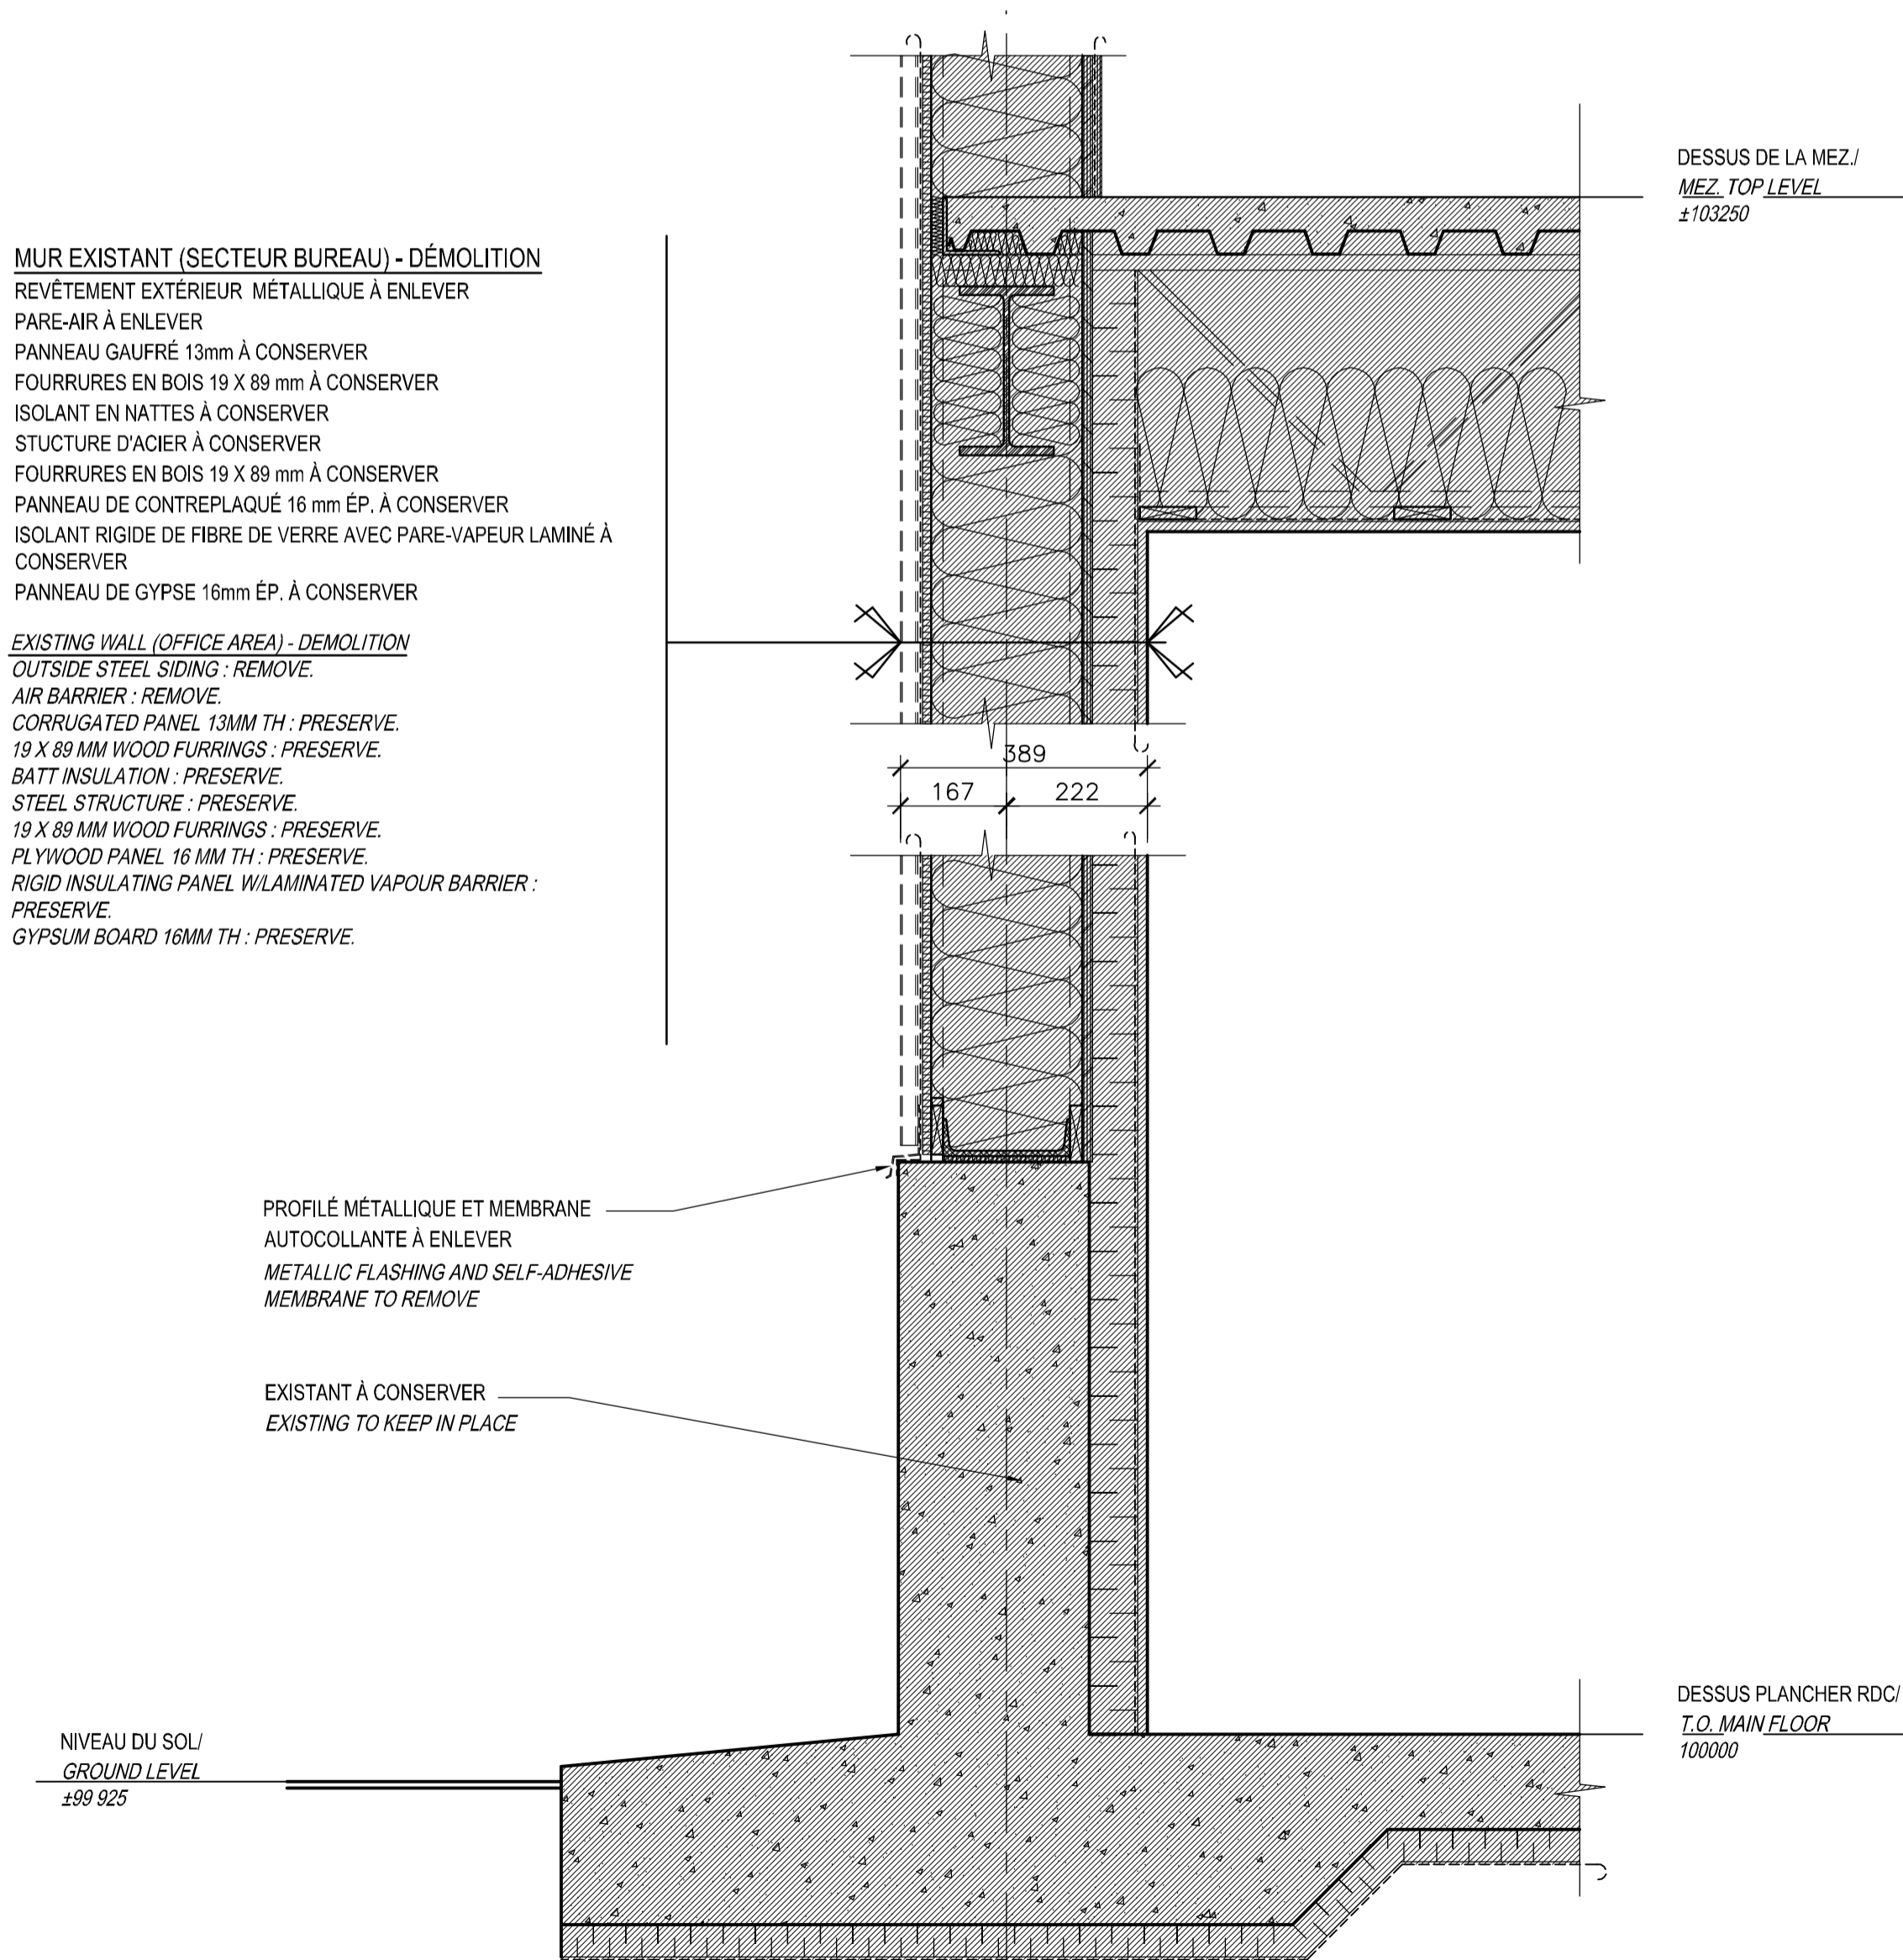

COUPE DE MUR TYPE - DÉMOLITION  
TYPICAL WALL SECTION - DEMOLITION

18  
A05 ÉCH./SCALE: 1:10

TOITURE EXISTANTE - CONSTRUCTION  
(VOIR DESCRIPTION SUR FEUILLE A04)  
EXISTING ROOF - CONSTRUCTION  
(SEE DESCRIPTION ON SHEET A04)

SOLIN EN ACIER GALVANISÉ FINI VINYL  
FLASHING IN VINYL COATED GALVANISED STEEL

MEMBRANE D'ÉTANCHÉITÉ DE TOITURE À RETOURNER SUR LA  
FAÇADE ET À SCELLER AU PARE-AIR  
ROOF WATERPROOFING MEMBRANE FOLDED OVER THE  
FAÇADE AND SEALED TO AIR BARRIER

BANDE DE SOLIN MEMBRANÉ À SCELLER À LA MEMBRANE  
D'ÉTANCHÉITÉ DE TOITURE ET PAR DESSUS LA MOULURE  
MEMBRANE FLASHING STRIP SEALED TO THE ROOF  
WATERPROOFING MEMBRANE AND ONTO THE TRIM

MOULURE DE FINITION EN ACIER GALVANISÉ FINI VINYL  
TRIM IN VINYL COATED GALVANISED STEEL

RÉGLET  
CLIP

TROU D'ÉGOUTTEMENT @ 1220mm C/C  
DRIP HOLE @ 1220MM C/C

DÉTAIL TYPE DÉBORD DE TOIT  
ROOF BORDER TYPICAL DETAIL

ÉCH./SCALE: 1:5

COUPE DE MUR TYPE - CONSTRUCTION  
TYPICAL WALL SECTION - CONSTRUCTION

17  
A05 ÉCH./SCALE: 1:10

MUR EXISTANT (SECTEUR BUREAU) - CONSTRUCTION  
NOUVEAU REVÊTEMENT EN ACIER GALVANISÉ FINI VINYL (VOIR  
FEUILLE A07 POUR DESCRIPTION DU PROFILÉ)  
NOUVEAU PARE-AIR  
Panneau GAUFRE 13mm À CONSERVER  
FOURRURES EN BOIS 19 X 89 mm À CONSERVER  
ISOLANT EN NATTES À CONSERVER  
STRUCTURE D'ACIER EXISTANTE À CONSERVER  
FOURRURES EN BOIS 19 X 89 mm EXISTANTE À CONSERVER  
Panneau DE CONTREPLAQUÉ 16 mm ÉP. EXISTANT À CONSERVER  
ISOLANT RIGIDE DE FIBRE DE VERRE EXISTANT AVEC PARE-VAPEUR  
LAMINÉ À CONSERVER  
Panneau DE GYPSE EXISTANT 16mm ÉP. À CONSERVER

EXISTING WALL (OFFICE AREA) - CONSTRUCTION  
NEW SIDING IN VINYL COATED GALVANISED STEEL  
(SECTION DESCRIBED ON SHEET A07)  
NEW AIR BARRIER

CORRUGATED PANEL 13MM TH: PRESERVE  
19 X 89 MM WOOD FURRINGS: PRESERVE  
BATT INSULATION: PRESERVE  
EXISTING STEEL STRUCTURE: PRESERVE  
EXISTING 19 X 89 MM WOOD FURRINGS: PRESERVE  
EXISTING PLYWOOD PANEL 16 MM TH: PRESERVE  
RIGID INSULATING PANEL W/LAMINATED VAPOUR  
BARRIER: PRESERVE  
GYPSUM BOARD 16MM TH: PRESERVE.

DESCRIPTION D'ÉTANCHÉITÉ TEL QUE  
DÉTAIL TYPE SOLIN SUR FEUILLE A04  
WATERPROOFING DESCRIPTION  
SUCH AS TYPICAL FLASHING  
DETAIL ON SHEET A04

NIVEAU DU SOL/  
GROUND LEVEL  
±99 925


COUPE DE MUR TYPE - CONSTRUCTION  
TYPICAL WALL SECTION - CONSTRUCTION

19  
A05 ÉCH./SCALE: 1:10


COUPES  
SECTION

0 0.5 1: 10


AutoCAD 2013/11/14 Z:\PROJETS\QC\2013\Q-1330 - HARRINGTON HARBOUR - HANGAR\ARCH-TECH\4 EXÉCUTION\4.1 ARCH\A06-DT-MUR-R\_062800\_001.DWG

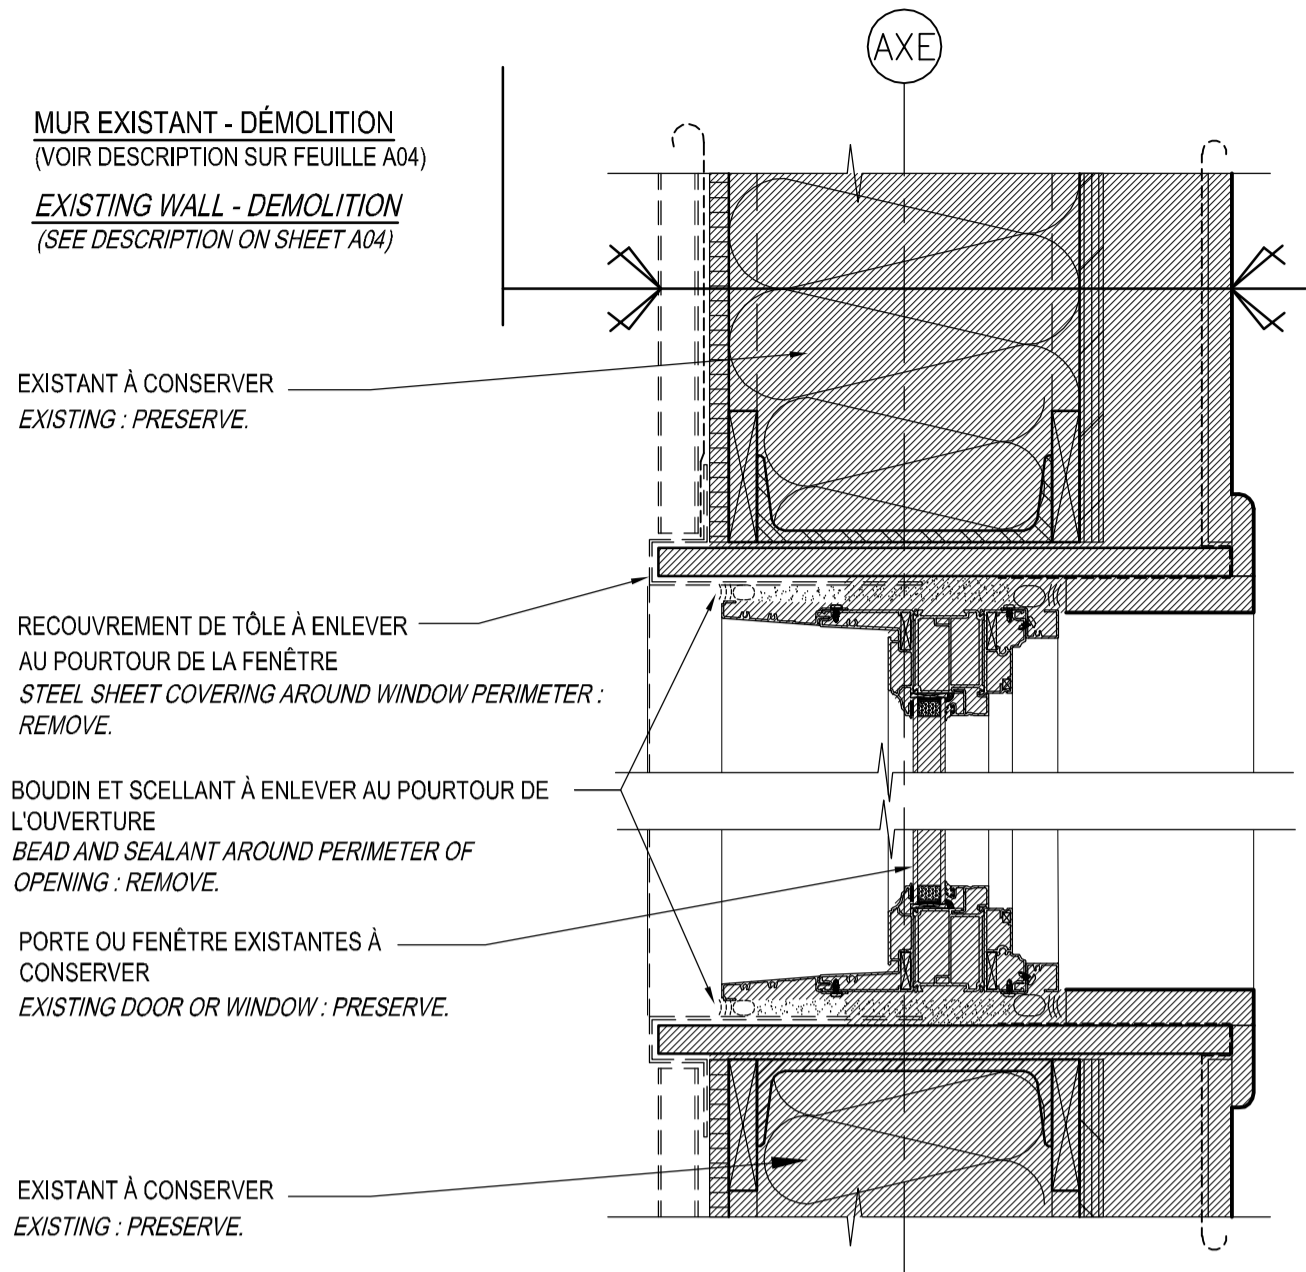


20  
A06  
COUPE TYPE - DÉMOLITION  
TYPICAL SECTION - DEMOLITION  
ÉCH./SCALE: 1:5

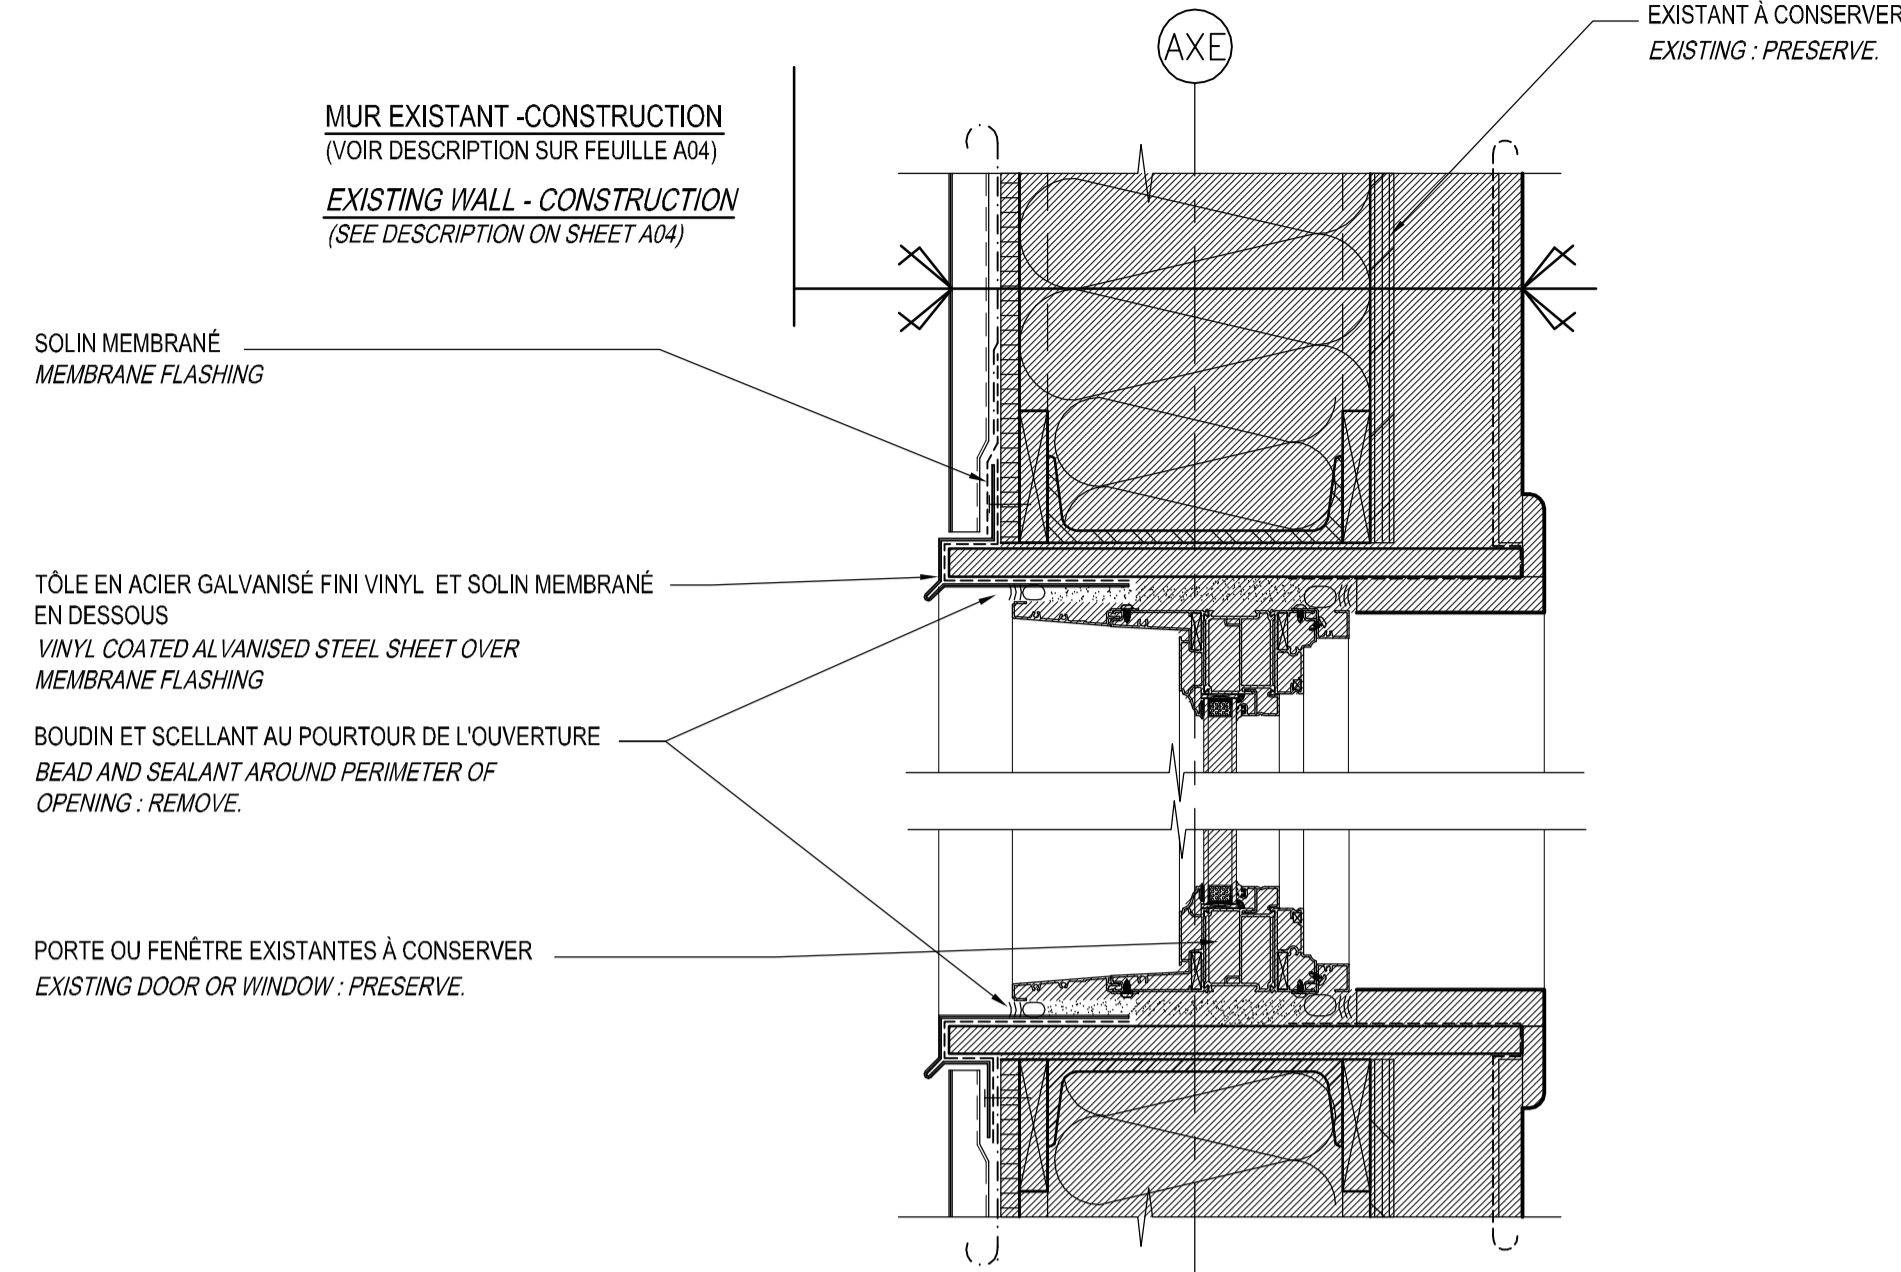


21  
A06  
COUPE TYPE - CONSTRUCTION  
TYPICAL SECTION - CONSTRUCTION  
ÉCH./SCALE: 1:5

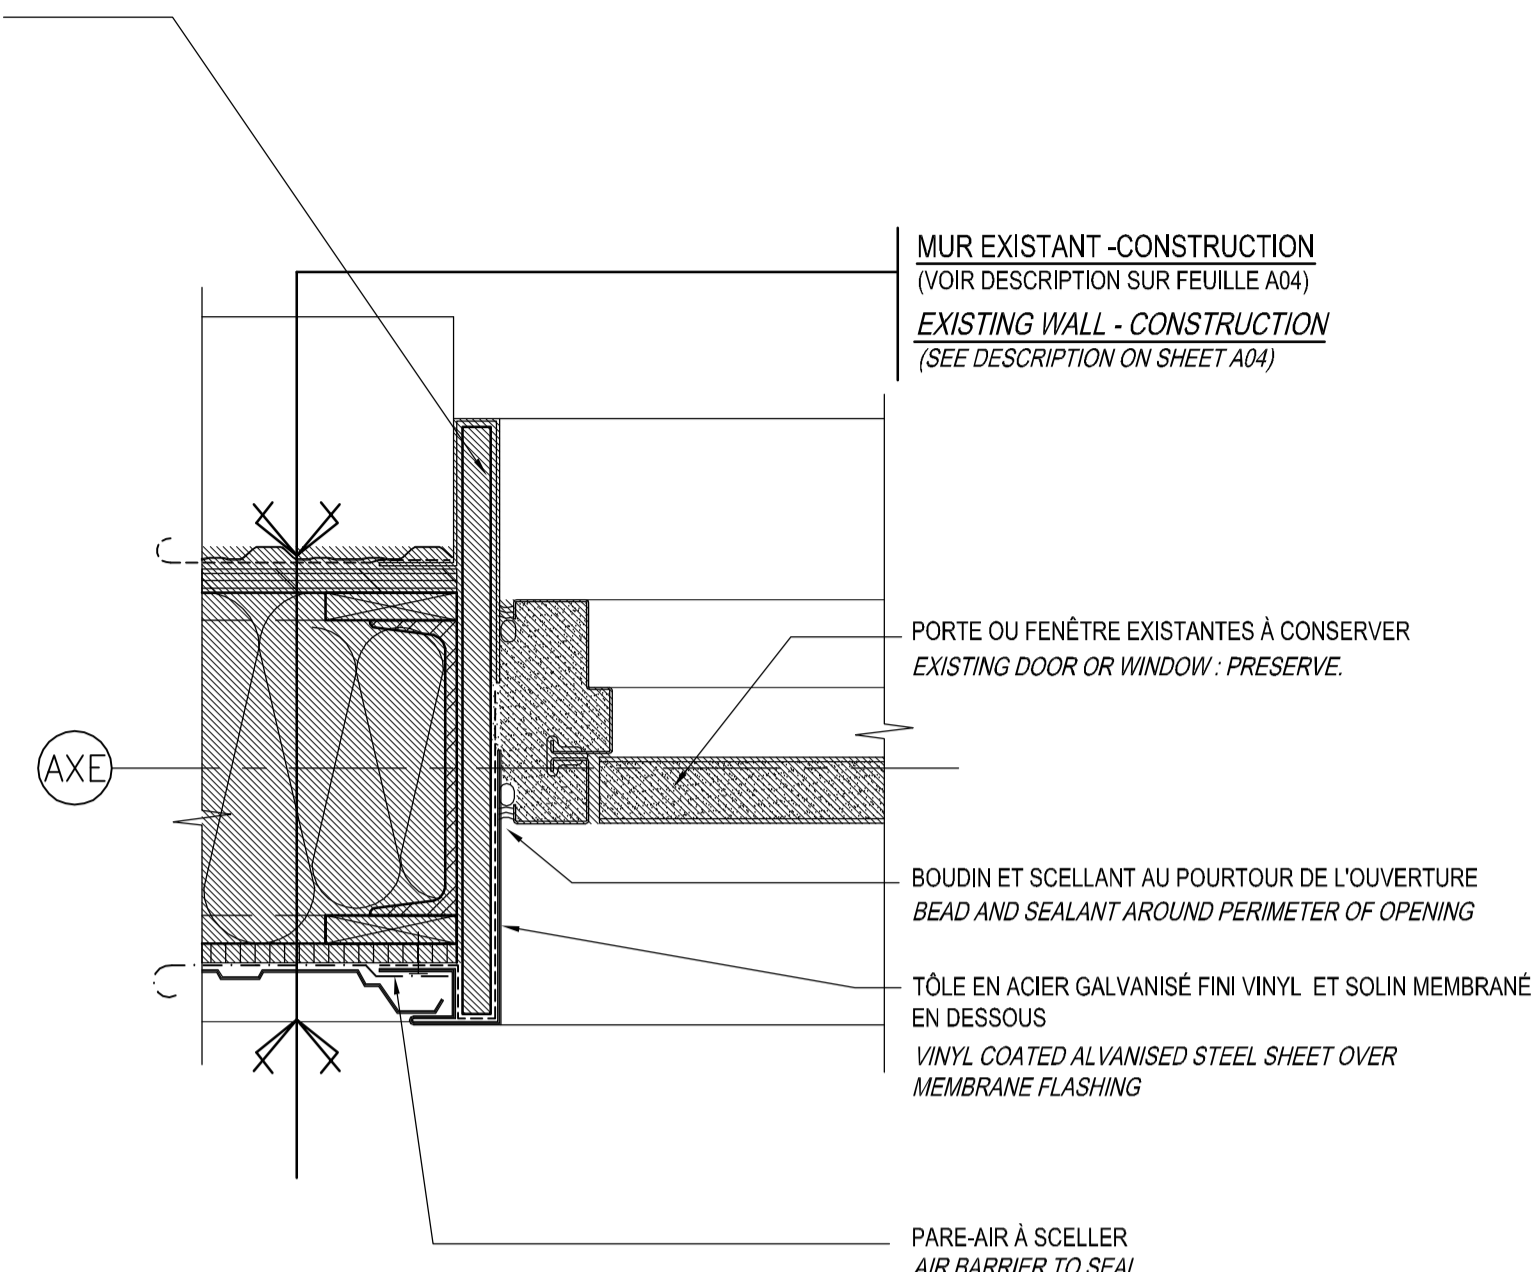


22  
A06  
DÉTAIL TYPE JAMBAGE - CONSTRUCTION  
TYPICAL DETAIL - CONSTRUCTION  
ÉCH./SCALE: 1:5

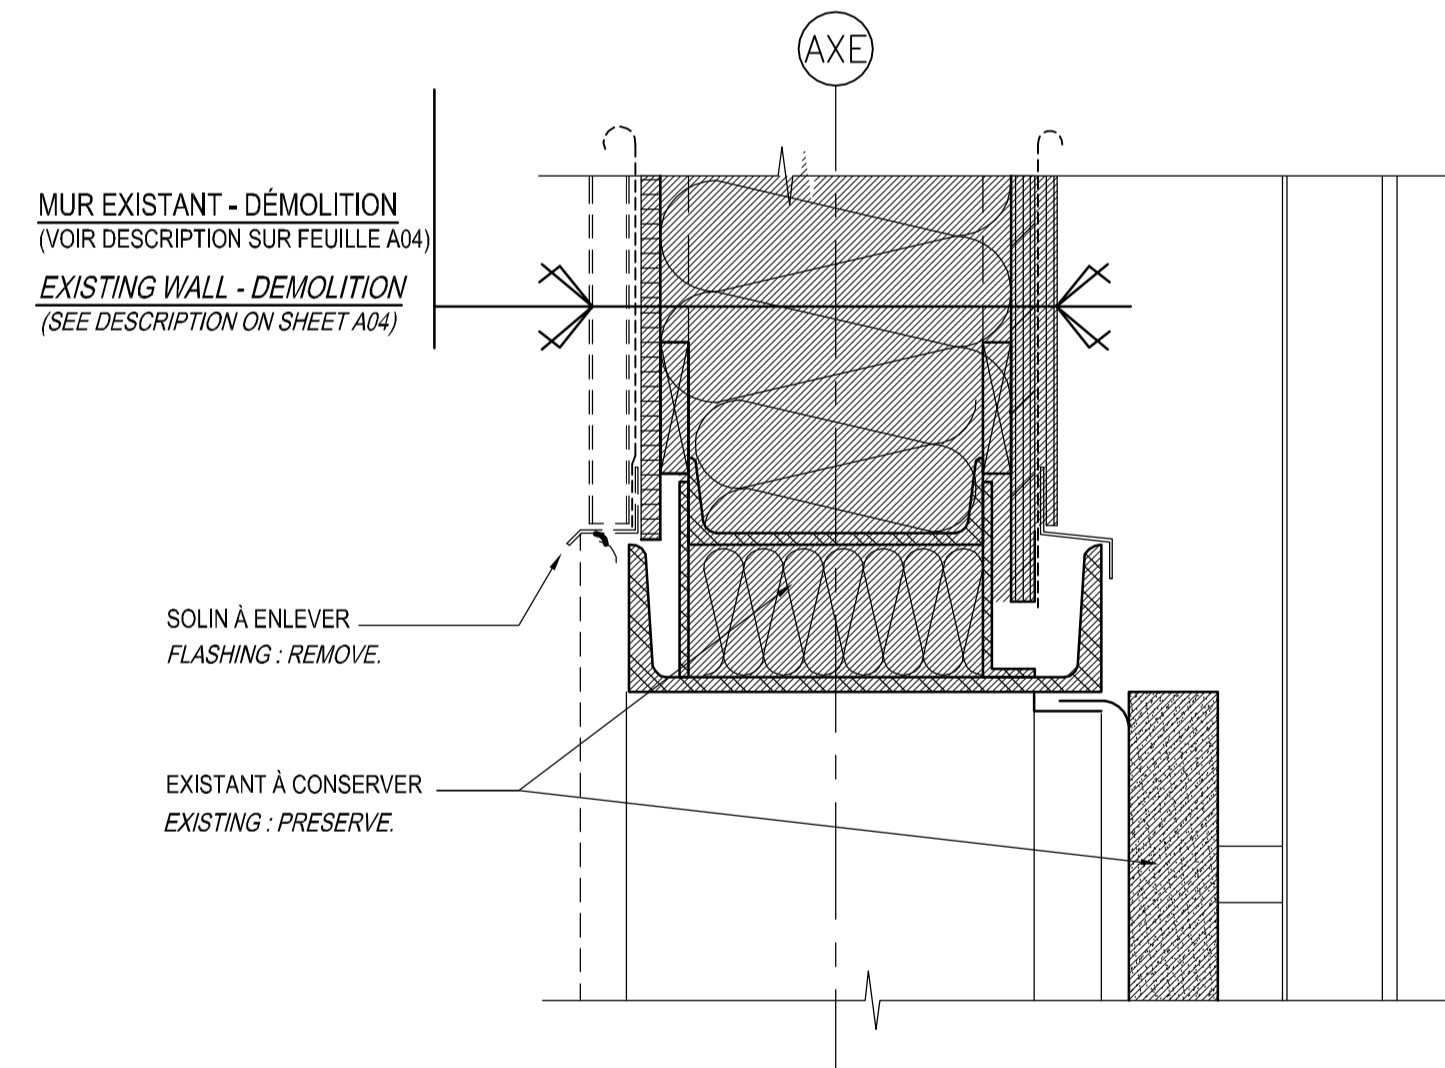

23  
A06  
COUPE TYPE - DÉMOLITION  
TYPICAL SECTION - DEMOLITION  
ÉCH./SCALE: 1:5

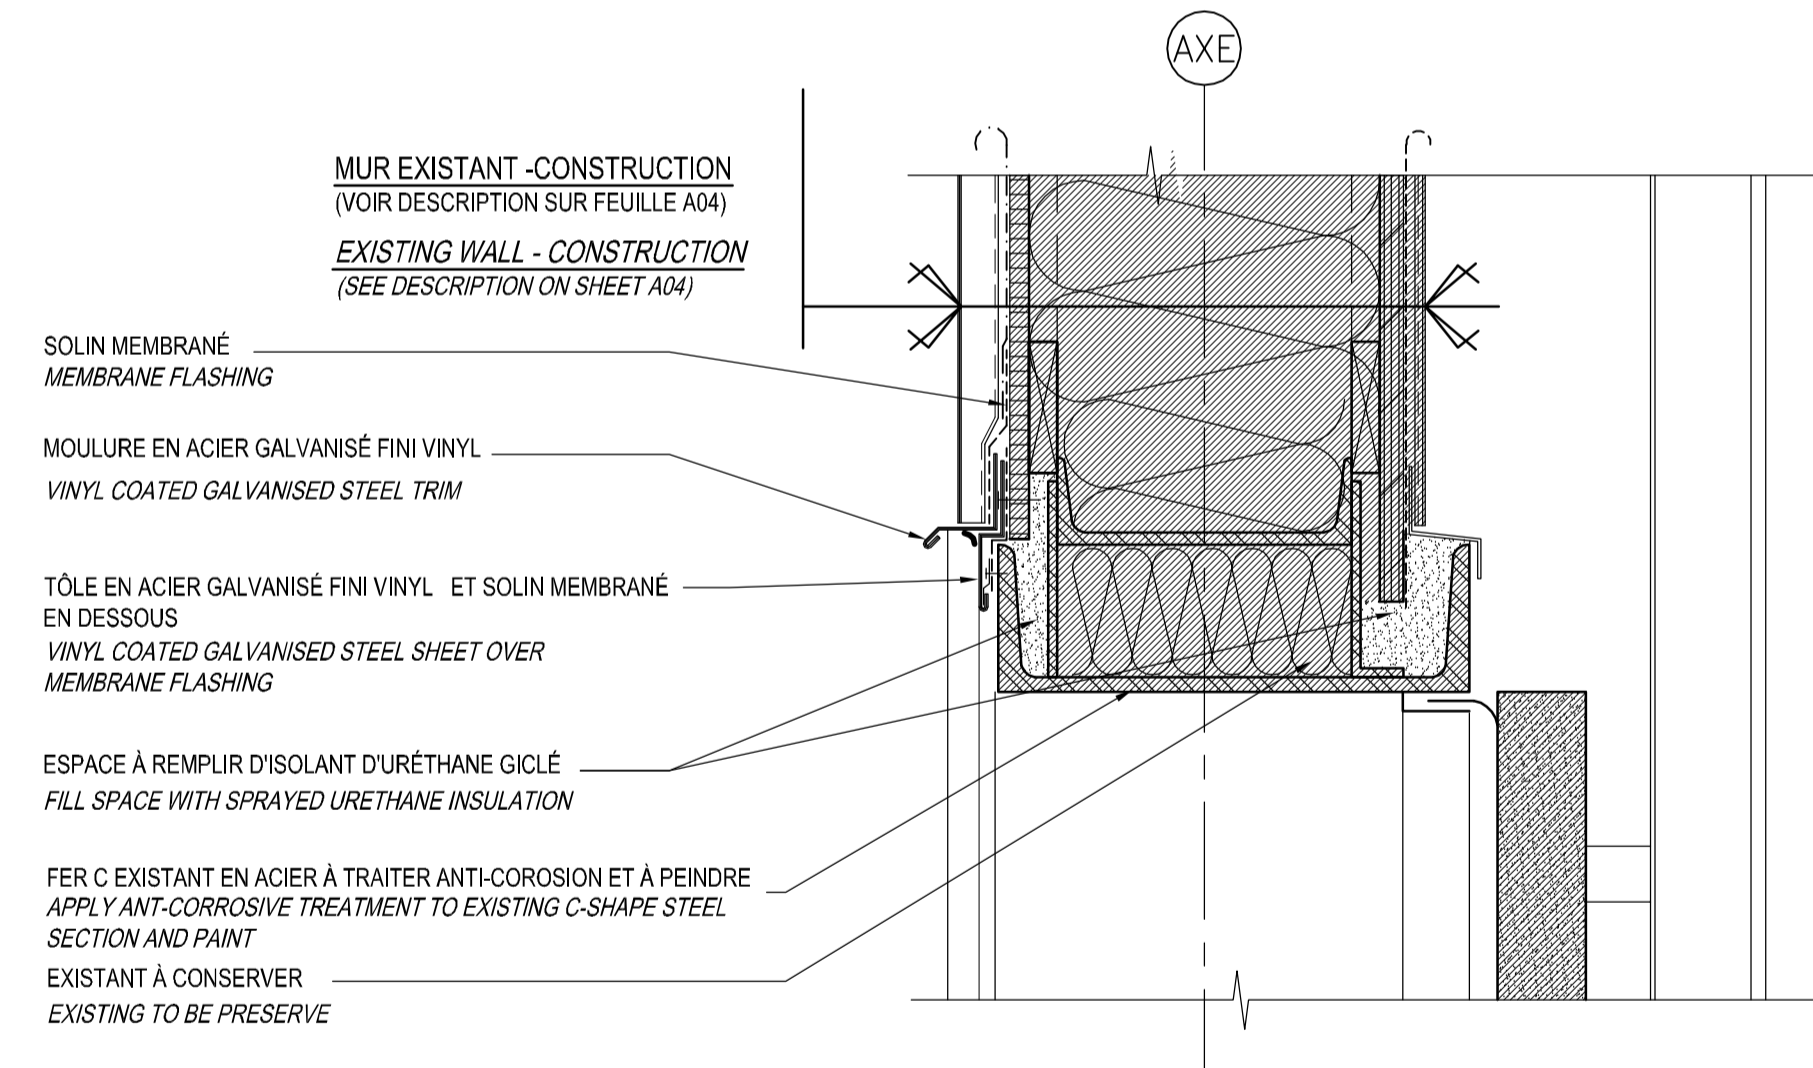

24  
A06  
COUPE TYPE - CONSTRUCTION  
TYPICAL SECTION - CONSTRUCTION  
ÉCH./SCALE: 1:5

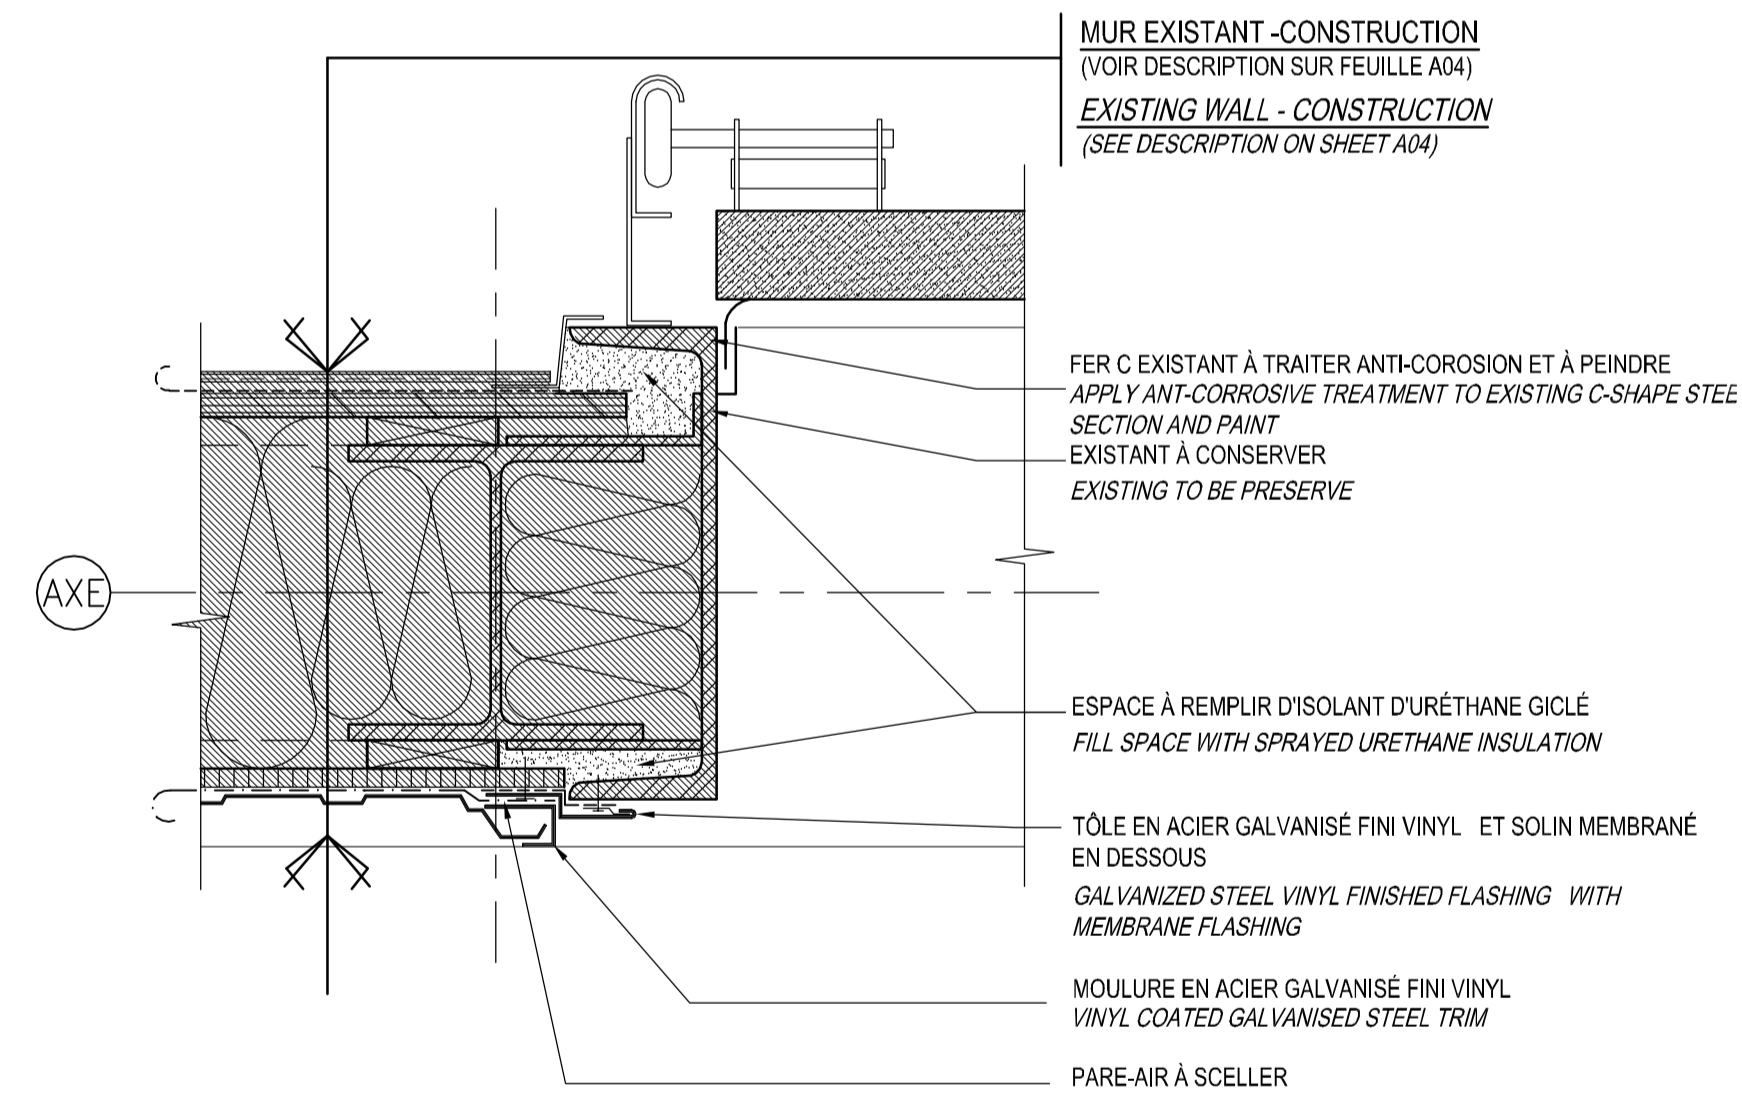

25  
A06  
DÉTAIL TYPE JAMBAGE - CONSTRUCTION  
TYPICAL DETAIL - CONSTRUCTION  
ÉCH./SCALE: 1:5

COUPES  
SECTION  
0 0.5 1: 10

03	POUR SOUMISSION RÉVISION 2	13/11/14
02	POUR SOUMISSION RÉVISION 1	13/10/15
01	POUR SOUMISSION	13/10/04
révisions revisions		date

A	A no. du détail detail no.
B	B no. de la feuille--où détail exigé sheet no. -- where detail required
C	C no. de la feuille--où détaillé sheet no. -- where detailed

Projet	Project
T.P.S.G.C. P.W.G.S.C. 1550 Avenue d'Estimauville Québec (Québec) G1J 0C7 REMPLACEMENT DES PAREMENTS MÉTALLIQUES DU TOIT ET DES MURS EXTÉRIEURS HANGAR DU QUAI FÉDÉRAL DE HARRINGTON HARBOUR HARRINGTON HARBOUR FEDERAL WHARF SHED WALLS AND ROOF EXTERIOR CLADDING REPLACEMENT	

Dessin	Drawing
ARCHITECTURE ARCHITECTURE COUPES ET DÉTAILS TYPES	


TYPICAL SECTIONS AND DETAILS

Conçu par GUILLAUME ROBIN	Designed by 2013-09-16 Date
Dessiné par G.B.	Drawn by 2013-09-18 Date
Approuvé par DOMINIQUE SAINT-GELAIS	Approved by 2013-09-20 Date
Soumission	Gestionnaire de projet TP90C


Tender	PWGSC Project Manager
No de projet Project number R.062800.001	No de projet Project number
TP90C	Client
TP90C	Client
Nom du fichier File name A06-DT-MUR-R_062800_001.DWG	No de classement File no
No de plan ou dessin File name R_062800_001_A06-DT-MUR	No feuille Sheet no A06/07

Z:\PROJETS\QC\2013\Q-1330 - HARRINGTON HARBOUR - HANGAR-C-TECH\4 EXÉCUTION\4.1 ARCH\A07-DT-MUR-R\_062800\_001.DWG


AutoCAD 2013/11/14

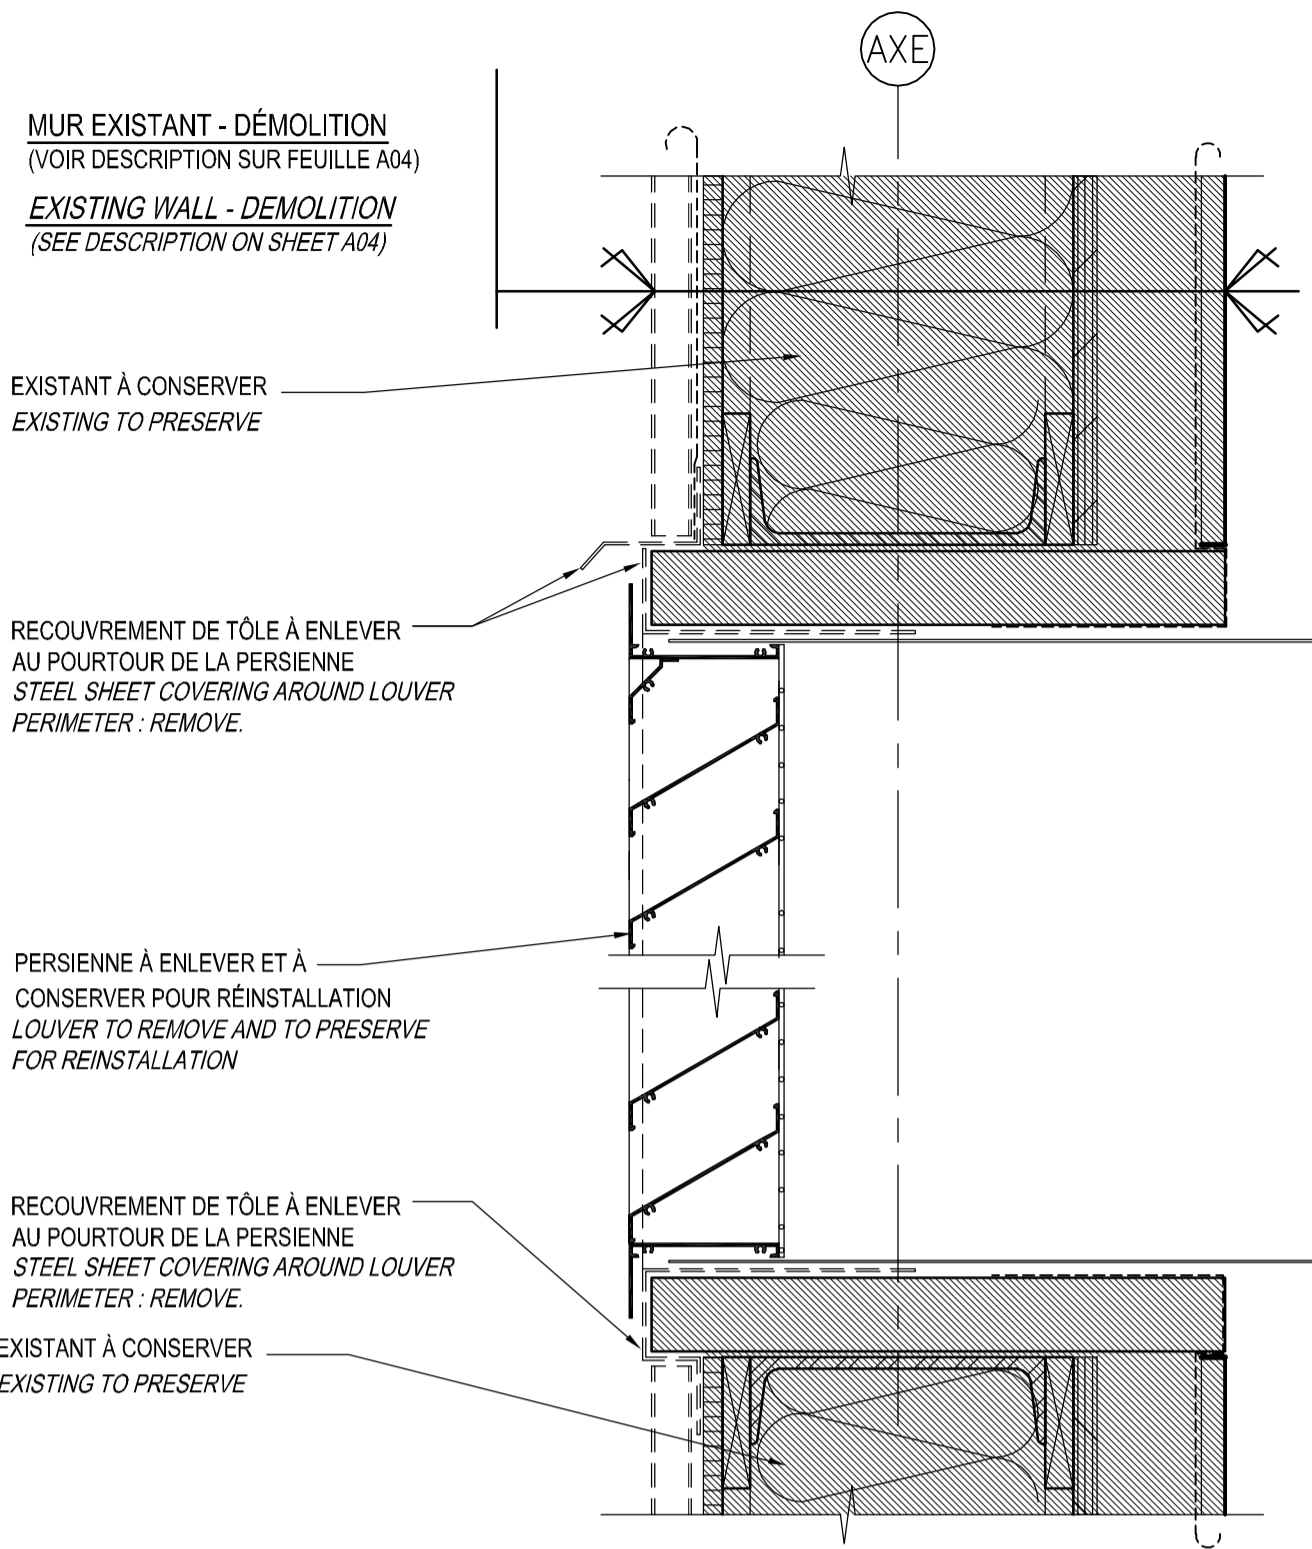

26  
A07  
COUPE TYPE - DÉMOLITION  
TYPICAL SECTION - DEMOLITION  
ÉCH./SCALE: 1:5

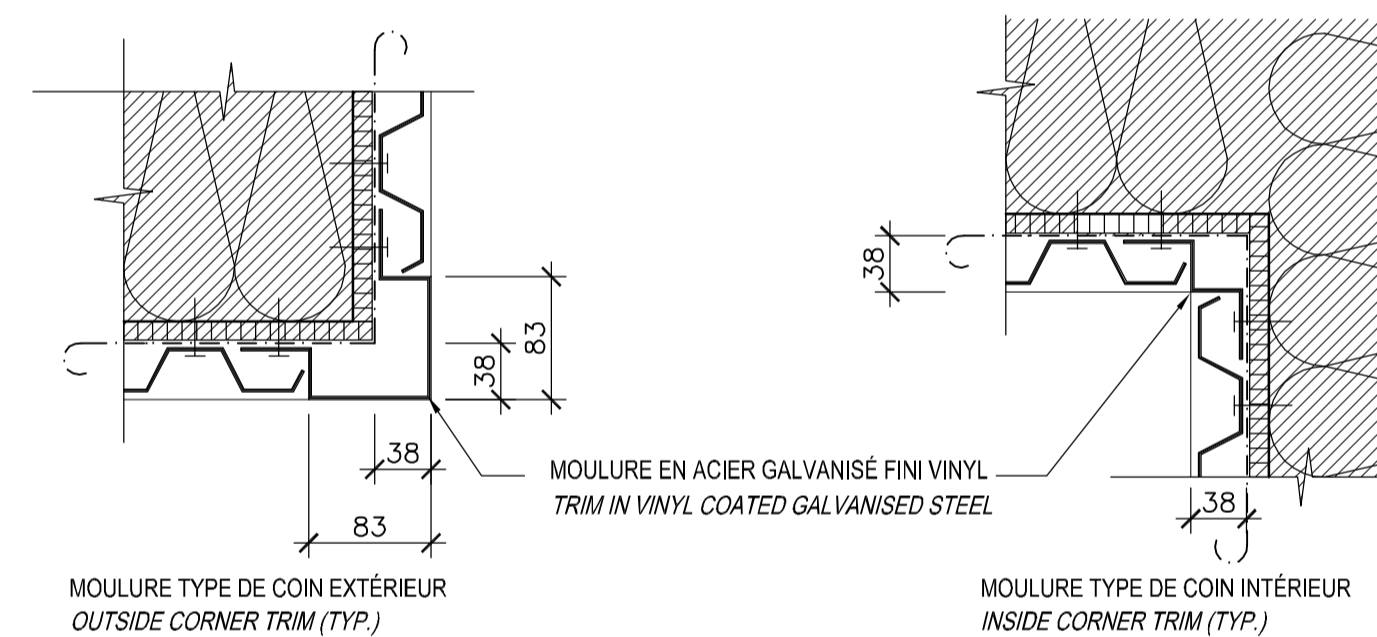


28  
A07  
DÉTAIL TYPE DE COIN - CONSTRUCTION  
TYPICAL CORNER DETAIL - CONSTRUCTION  
ÉCH./SCALE: 1:5

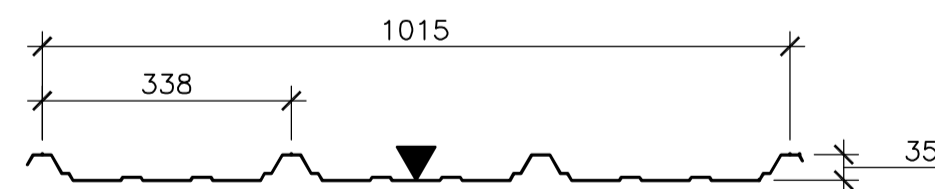


NOUVEAU PROFILÉ DU REVÊTEMENT  
EXTÉRIEUR DES MURS

NOUVEAU PROFILÉ EXTÉRIEUR DES MURS TEL QU'EXISTANT  
(COULEUR AU CHOIX DE L'ARCHITECTE)


NEW SECTION OF EXTERIOR WALL SIDING  
NEW SECTION OF EXTERIOR WALL SIDING AS PER EXISTING  
(COLOUR CHOSEN BY ARCHITECT)

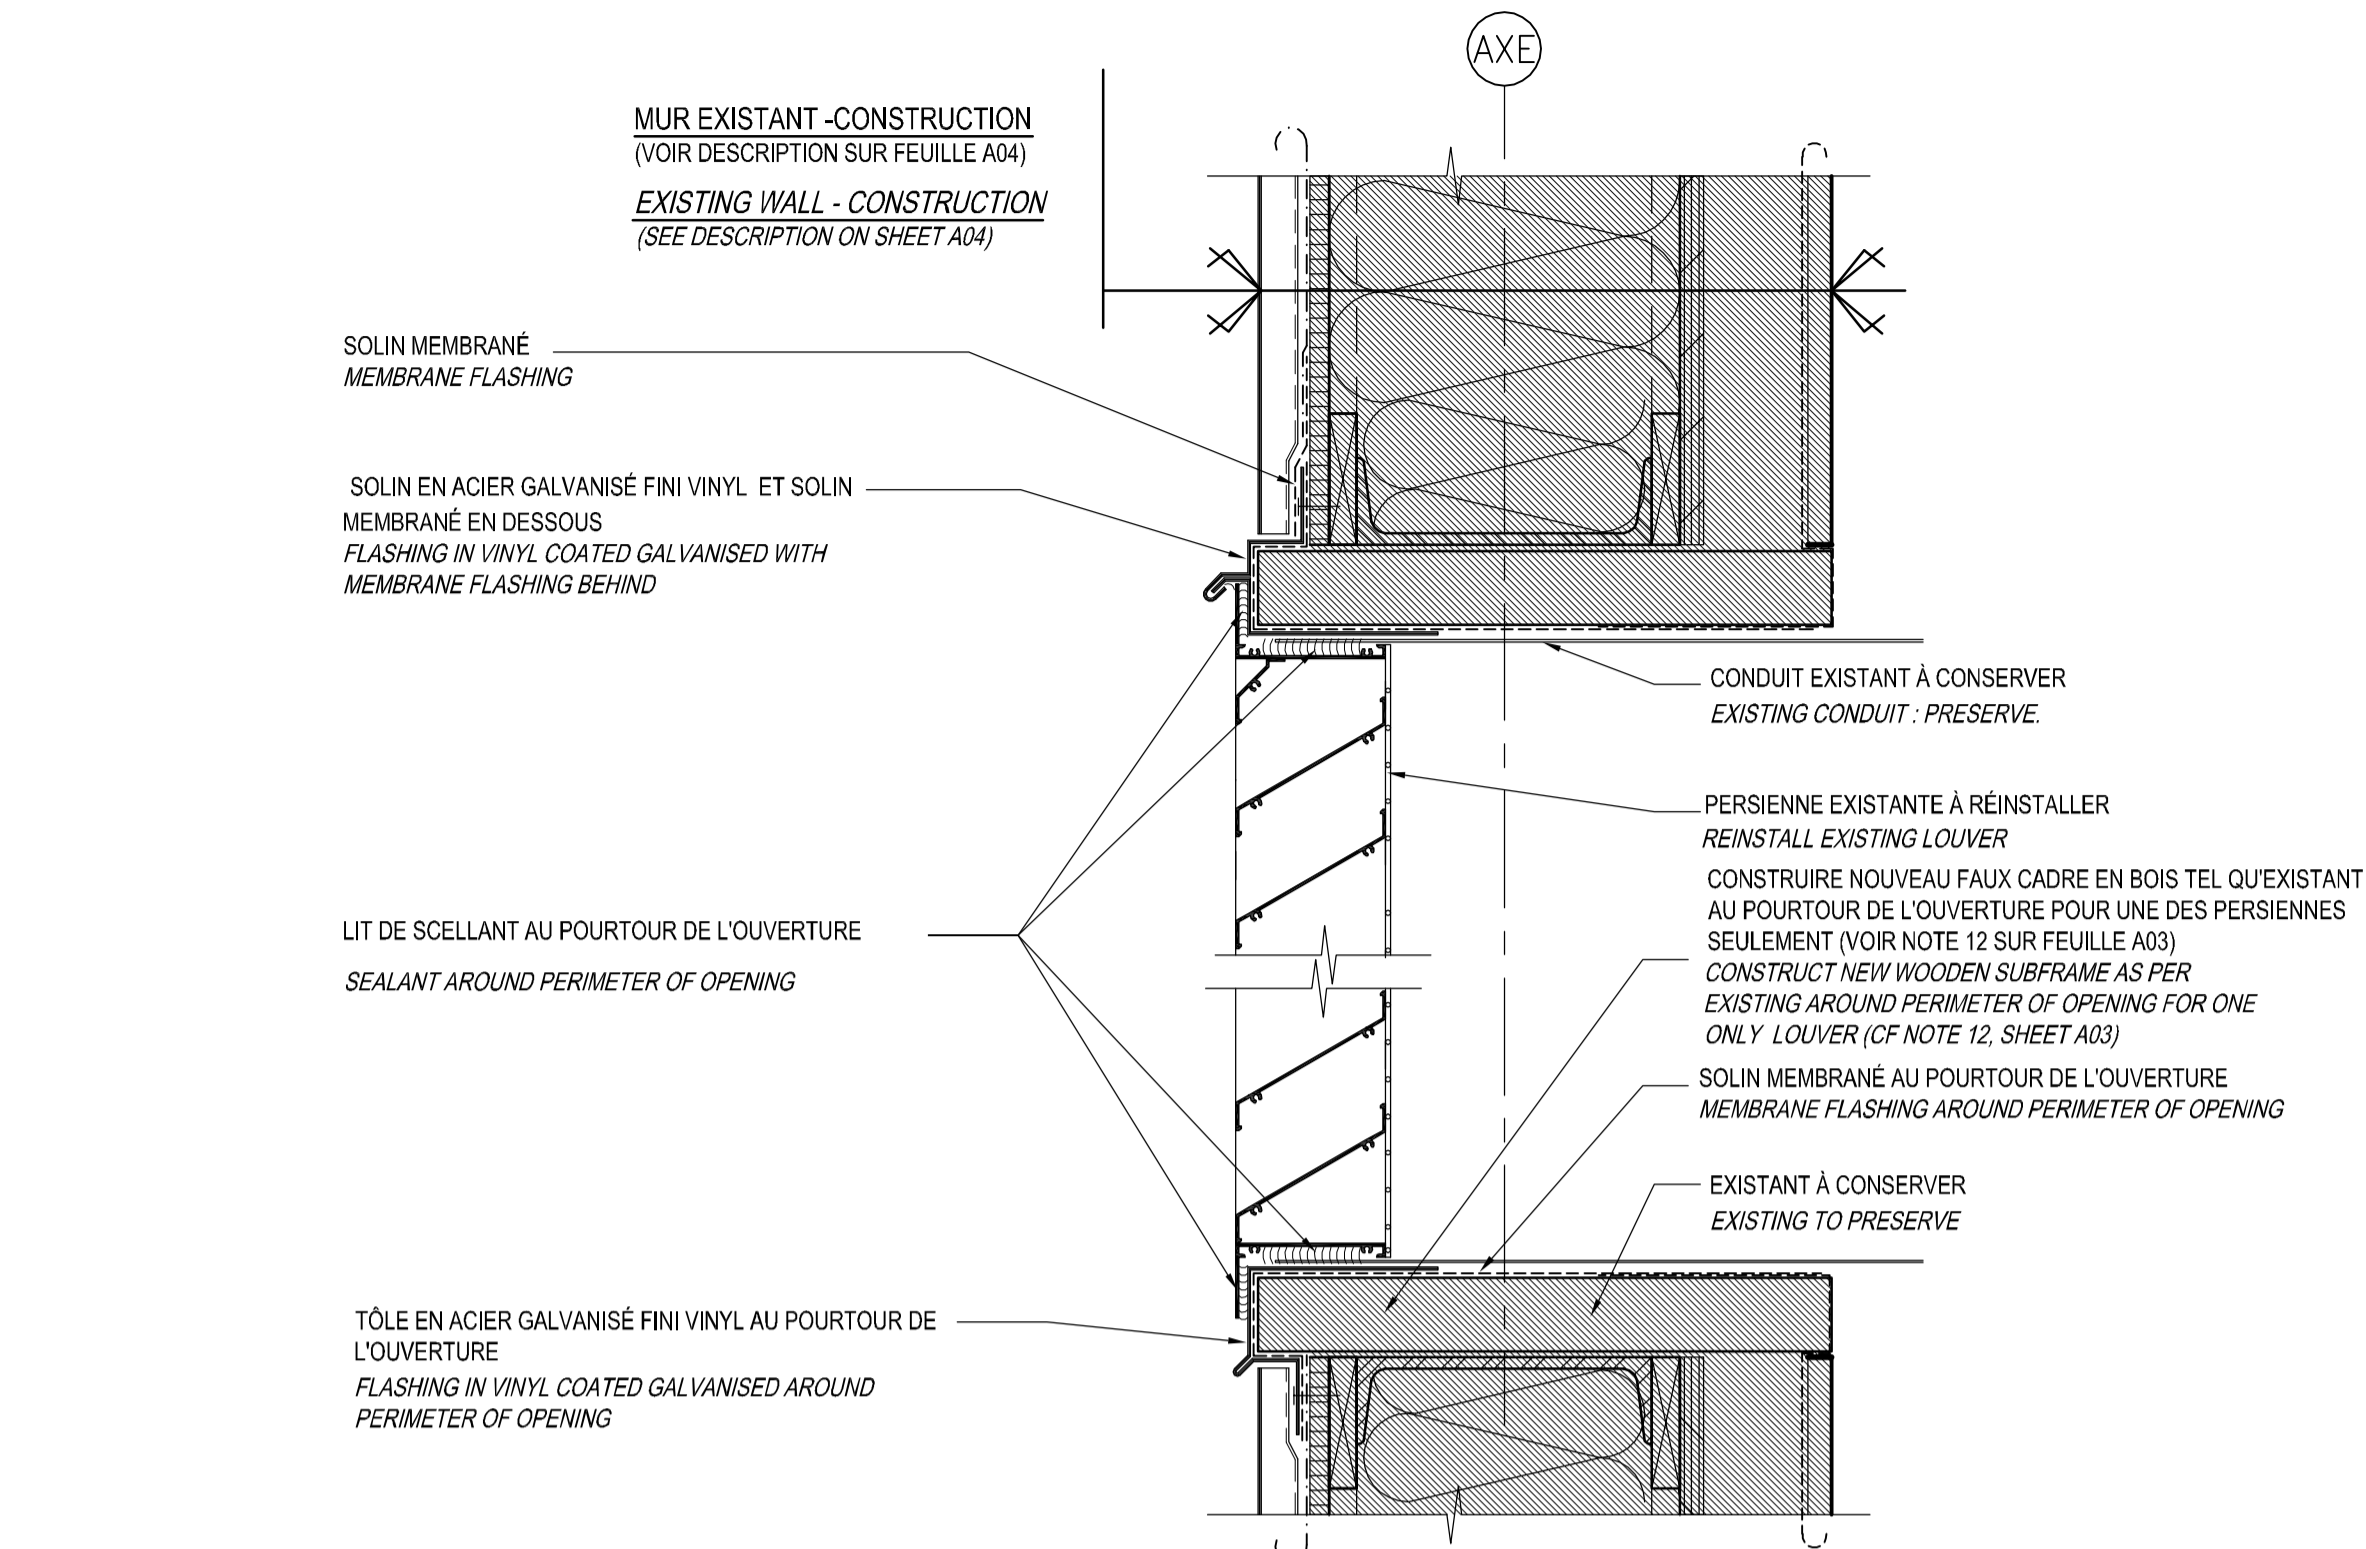

27  
A07  
COUPE TYPE - CONSTRUCTION  
TYPICAL SECTION - CONSTRUCTION  
ÉCH./SCALE: 1:5

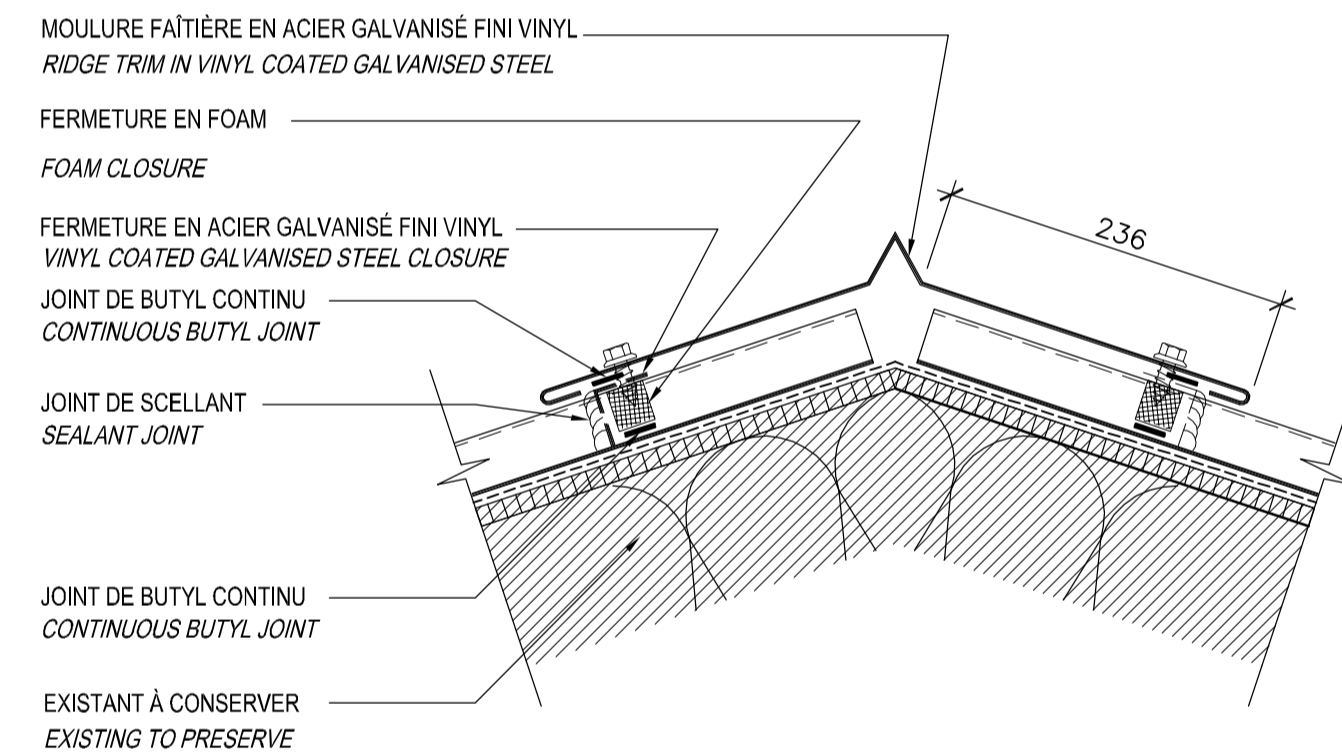


29  
A07  
DÉTAIL TYPE DE FAÎTE - CONSTRUCTION  
TYPICAL DETAIL - CONSTRUCTION  
ÉCH./SCALE: 1:5

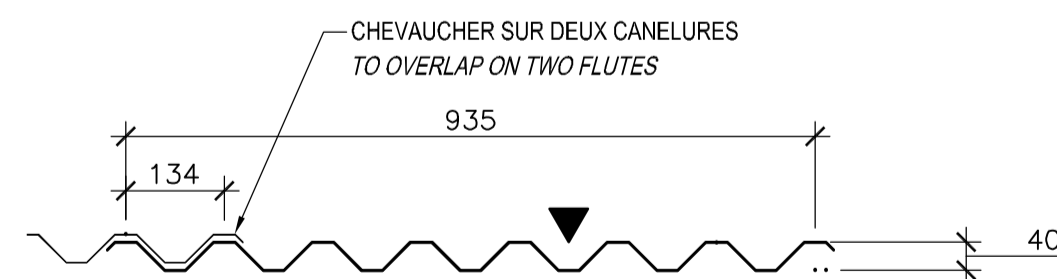

NOUVEAU PROFILÉ DU REVÊTEMENT DE TOIT  
TEL QU'EXISTANT (COULEUR AU CHOIX DE L'ARCHITECTE)


NEW ROOF SECTION  
AS PER EXISTING (COLOR CHOSE BY ARCHITECT)

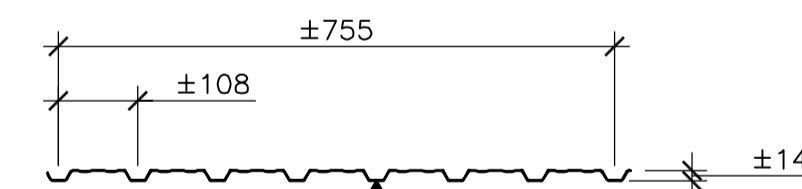

PROFILÉ EXISTANT DU REVÊTEMENT  
INTÉRIEUR DES MURS

(POUR INFORMATION SEULEMENT)

SECTION OF EXISTING INTERIOR WALL COVERING  
(FOR INFORMATION PURPOSE ONLY)

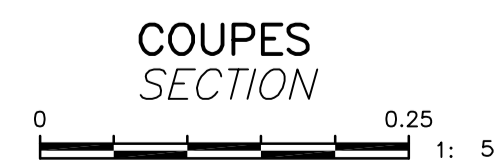

03	POUR SOUMISSION RÉVISION 2	13/11/14
02	POUR SOUMISSION RÉVISION 1	13/10/15
01	POUR SOUMISSION	13/10/04
révisions	revisions	date

A no. du détail detail no. B no. de la feuille—où détail exigé sheet no. — where detail required C no. de la feuille—où détaillé sheet no. — where detailed	
Projet Project T.P.S.G.C. P.W.G.S.C. 1550 Avenue d'Estimauville Québec (Québec) G1J 0C7 REPLACEMENT DES PAREMENTS MÉTALLIQUES DU TOIT ET DES MURS EXTÉRIEURS HANGAR DU QUAI FÉDÉRAL DE HARRINGTON-HARBOR HARRINGTON HARBOUR FEDERAL WHARF SHED WALLS AND ROOF EXTERIOR CLADDING REPLACEMENT	

Dessin Drawing ARCHITECTURE ARCHITECTURE COUPES ET DÉTAILS TYPES TYPICAL SECTIONS AND DETAILS	
--	--

Conçu par GUILLAUME ROBIN Date 2013-09-16	Designed by Date 2013-09-16
Dessiné par G.B. Date 2013-09-18	Drawn by Date 2013-09-18
Approuvé par DOMINIQUE SAINT-GELAIS Date 2013-09-20	Approved by Date 2013-09-20
Soumission Gestionnaire de projet TP500	
Tender PWGSC Project Manager No de projet Project number R.062800.001	
TP500 PWGSC Nom du fichier File name A07-DT-MUR-R_062800_001.DWG	Client Client No de classement File no
No de plan ou dessin File name R_062800_001_A07-DT-MUR	No feuille Sheet no A07/07