

Droits d'auteurs réservés

L'entrepreneur doit vérifier et est responsable de toutes les dimensions. NE PAS mesurer sur le dessin - toutes erreurs ou omissions doivent être signalées à Stantec sans délai. Les droits de tous les dessins et dessins sont la propriété de Stantec. Toute reproduction ou utilisation à des fins autres que celles autorisées par Stantec est interdite.

Copyright Reserved

The Contractor shall verify and be responsible for all dimensions. DO NOT scale the drawing - any errors or omissions shall be reported to Stantec without delay. The Copyrights to all designs and drawings are the property of Stantec. Reproduction or use for any purpose other than that authorized by Stantec is forbidden.


Consultants / Consultants

NE PAS UTILISER À DES FINS DE CONSTRUCTION
DO NOT USE FOR CONSTRUCTION


LISTE DE DESSINS / DRAWINGS LIST	
M-000	MÉCANIQUE - IMPLANTATION, LISTE DES DESSINS ET LÉGENDE MECHANICAL - SITE PLAN, DRAWING LIST AND LEGEND
M-100	MÉCANIQUE - PLOMBERIE - DÉMOLITION ET NOUVEAU, BOUCLE A - MISTAGANCE MECHANICAL - PLUMBING PLUMBING DEMOLITION AND NEW, LOOP A - MISTAGANCE
M-101	MÉCANIQUE - PLOMBERIE - DÉMOLITION ET NOUVEAU, BOUCLE D & E - RIVIÈRE-À-LA-PÊCHE MECHANICAL - PLUMBING DEMOLITION AND NEW, LOOP D & E - RIVERE-A-LA-PÊCHE
M-200	MÉCANIQUE - PLAN DE VENTILATION - BÂTIMENT #2 ET #1B MECHANICAL - VENTILATION PLAN - BUILDING #2 ET #1B

LÉGENDE / LEGEND	
PLOMBERIE / PLUMBING	
---X---X---	TUYAUTERIE À DÉMOLIR / PIPING TO BE DEMOLISHED
---	TUYAUTERIE EXISTANTE / EXISTING PIPING
---	NOUVELLE TUYAUTERIE NEW PIPING
---	TUYAUTERIE D'ALIMENTATION D'EAU FROIDE POTABLE SOUS TERRAIN COLD WATER SUPPLY PLUMBING PIPE BELOW SLAB
⊗	ROBINET DE PLOMBERIE / PLUMBING VALVE
⊙	BORNE FONTAINE / FIRE HYDRANT
⊠	ENLEVER JUSQU'À CE POINT ET OBTURER DE FAÇON ÉTANCHE LORSQUE NÉCESSAIRE REMOVE TO THIS POINT AND TIGHTLY SEAL IF NEEDED
⊠	RACCORDER À CE POINT CONNECT TO THIS POINT
⊠	POINT DE RACCORDEMENT D'EAU INCLINANT BÔÎTER WATER CONNECTION POINT INCLUDING THE WOODEN CABINET
Ⓝ	NOTES AU PLAN NOTES ON THE PLAN
VENTILATION / VENTILATION	
---	CONDUIT DE VENTILATION / VENTILATION DUCT
---	CONDUIT DE VENTILATION HAUT/BAS VENTILATION DUCT UP/DOWN
---	COUDE DE CONDUIT DE VENTILATION AVEC VANNES DIRECTRICES VENTILATION DUCT ELBOW WITH TURNING VANES
---	DIRECTION DE LA CIRCULATION DE L'AIR DIRECTION OF THE AIR FLOW
---	REGISTRE À GRAVITE / GRAVITY BACKDRAFT DAMPER
---	PERSIENNE AVEC PLENUM LOUVER WITH PLENUM
---	JOINT FLEXIBLE / FLEXIBLE JOINT
---	VENTILATEUR AVEC SECTIONNEUR FAN WITH INCORPORATED JUNCTION BOX
Ⓝ	THERMOSTAT / THERMOSTAT

NOTES:
FOURNIR UN PRIX SÉPARÉ POUR LES TRAVAUX RELATIFS AU SITE DE RIVIÈRE-À-LA-PÊCHE ET MISTAGANCE.
PROVIDE A SEPARATE PRICE FOR THE WORK ON RIVERE-A-LA-PÊCHE AND MISTAGANCE.

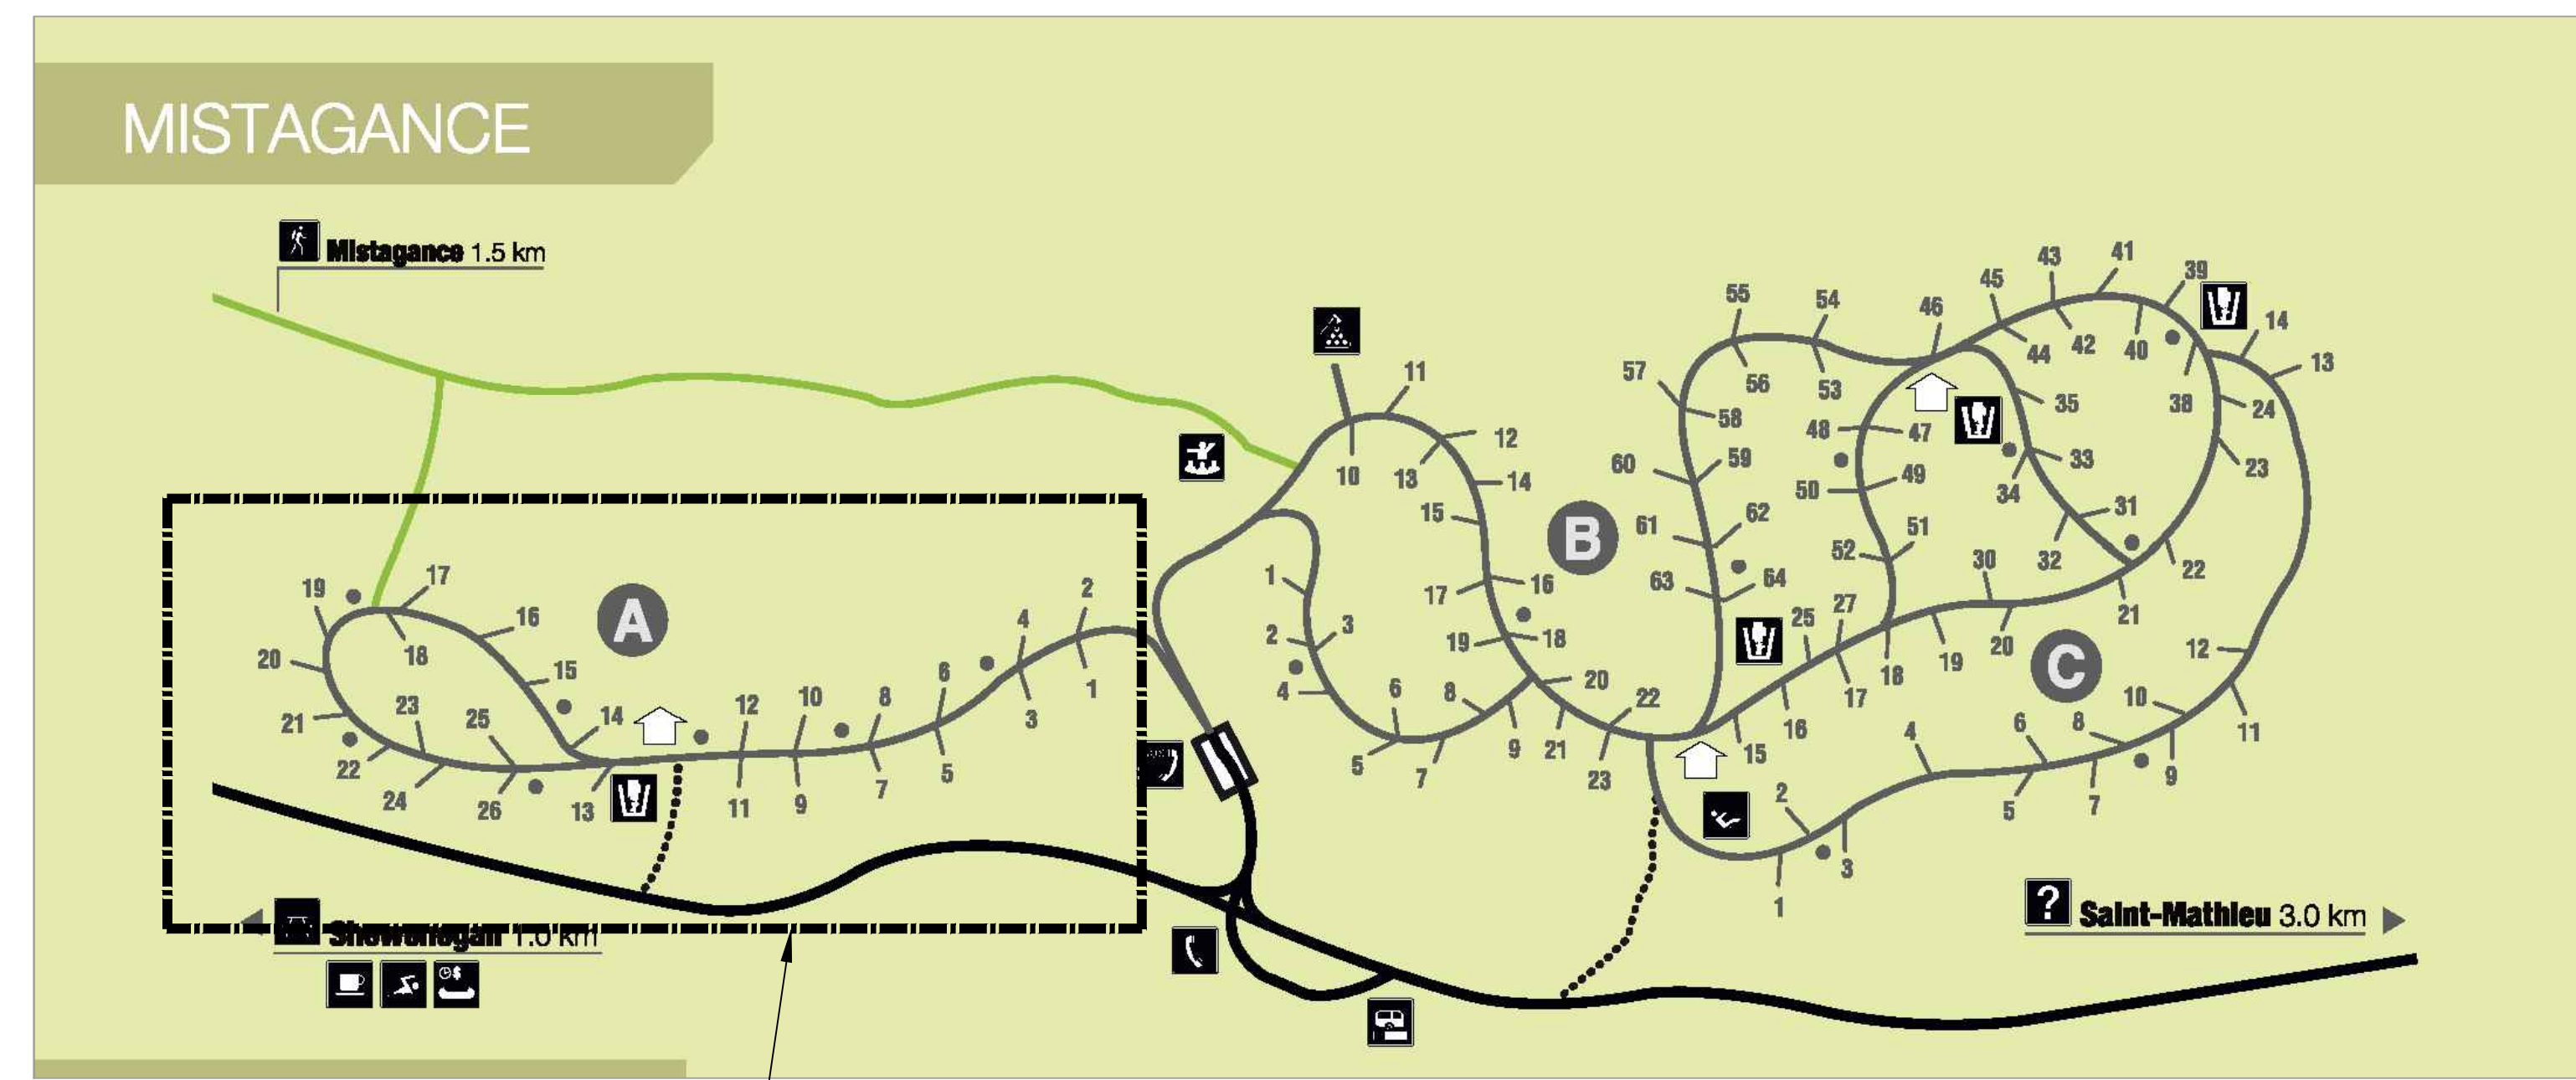

ZONE DES TRAVAUX SUR LES SITES DE CAMPING
AREA OF WORK ON THE CAMPING SITES

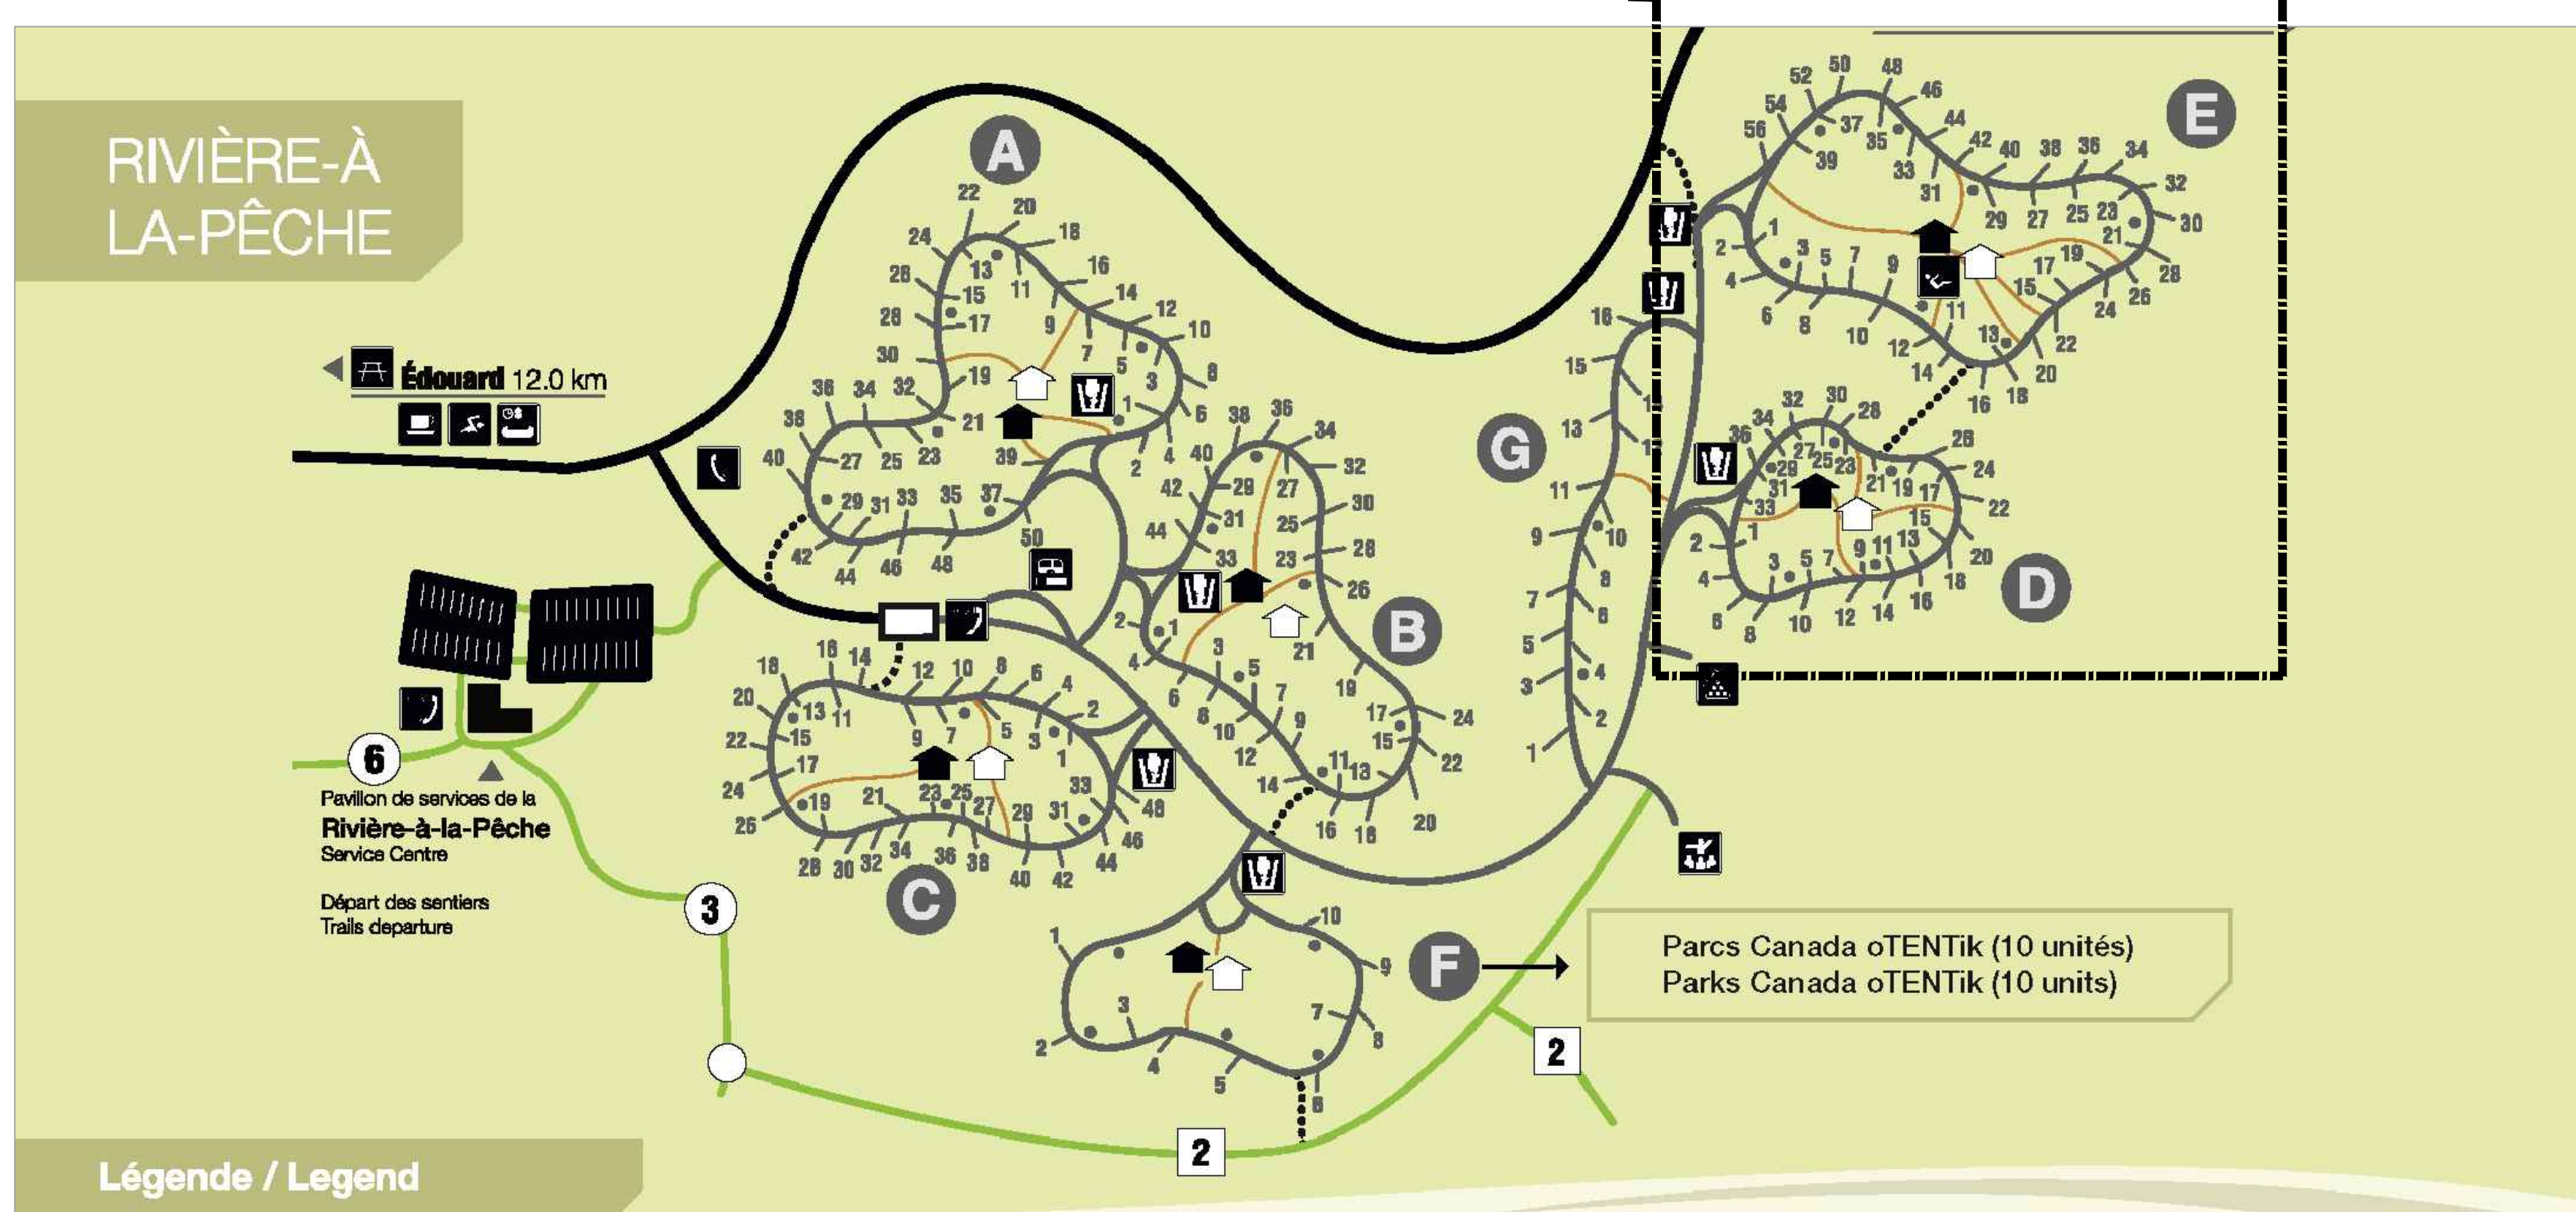

NOTE GÉNÉRALE / GENERAL NOTE

LA PORTÉE DES TRAVAUX EN PLOMBERIE / PLUMBING SCOPE OF WORK

LES TRAVAUX DE L'ENTREPRENEUR EN PLOMBERIE POUR CE MANDAT SONT:
- LA DÉMOLITION DE LA TUYAUTERIE D'EAU FROIDE POTABLE ENFOUÏE DANS LE SOL À 600mm(2).
- L'INSTALLATION DE LA NOUVELLE TUYAUTERIE D'EAU FROIDE POTABLE AU MÊME ENDROIT AINSI QUE, LES RACCORDS AUX SERVICES EXISTANTS DEMEURANT EN PLACE TEL QU'INDIQUÉ AU PLAN.

TOUS LES TRAVAUX DE D'EXCAVATION DE SOL, DE BÉTON, COMPACTAGE, REMPLISSAGE ET TOUTS AUTRES TRAVAUX EN DESSOUS DU SOL SERONT EFFECTUÉS PAR L'ENTREPRENEUR EN ÉLECTRICITÉ.

THE SCOPE OF WORK OF THE PLUMBING CONTRACTOR FOR THIS MANDATE IS:

- THE DEMOLITION OF THE COLD WATER SUPPLY PIPE BURIED IN THE GROUND 600mm (2).
- INSTALLATION OF THE NEW COLD WATER PIPE IN THE SAME LOCATION AND CONNECTION TO EXISTING SERVICES TO REMAIN AS INDICATED ON PLANS.

ALL EXCAVATION, DEMOLITION OF CONCRETE, COMPACTING, BACKFILLING AND OTHER EARTH WORK BELOW GROUND WILL BE PERFORMED BY THE ELECTRICAL CONTRACTOR.

LA PORTÉE DES TRAVAUX EN VENTILATION / VENTILATION SCOPE OF WORK

LES TRAVAUX DE L'ENTREPRENEUR EN VENTILATION POUR CE MANDAT SONT:
- TEL QUE MONTRÉ AU PLAN M-200.

THE SCOPE OF WORK OF THE VENTILATION CONTRACTOR FOR THIS MANDATE IS:

- AS SHOWN ON THE PLAN M-200.

Révision / Revision	Appr.	AA.MM.JJ YY.MM.DD
0 POUR APPEL D'OFFRES / FOR TENDER	G. ROCHETTE	14.10.01
A POUR / FOR COORDINATION 99%	G. ROCHETTE	14.09.19
Émissions / Issued	Appr.	AA.MM.JJ YY.MM.DD
Nom Fichier / File Name:	Des. Ver. Dign.	AA.MM.JJ YY.MM.DD

Permit-Sceaux / Professional Stamp

Client/Project
**PARCS CANADA
PARC DE LA MAURICIE**

ÉLECTRIFICATION DES TERRAINS
DE CAMPING
Parc national de la Mauricie

Titre / Title
**IMPLANTATION, LISTE DES PLANS ET LÉGENDE
SITE PLAN, DRAWING LIST AND LEGEND**

Project Nu. / No. 167011343	Échelle / Scale AUCUNE / NTS
Dessin Nu. Drawing No. M-000	Feuille Sheet de/ 10 of 4
	Révision Revision 0

Droits d'auteurs réservés


L'entrepreneur doit vérifier et est responsable de toutes les dimensions.
NE PAS mesurer sur le dessin - toutes erreurs ou omissions doivent être signalées à Stantec sans délai. Les droits de tous les dessins et plans sont la propriété de Stantec. Toute reproduction ou utilisation à des fins autres que celles autorisées par Stantec est interdite.

Copyright Reserved


The Contractor shall verify and be responsible for all dimensions. DO NOT scale the drawing - any errors or omissions shall be reported to Stantec without delay.
The Copyrights to all designs and drawings are the property of Stantec. Reproduction or use for any purpose other than that authorized by Stantec is forbidden.

Consultants / Consultants


NE PAS UTILISER À DES FINS DE CONSTRUCTION
DO NOT USE FOR CONSTRUCTION

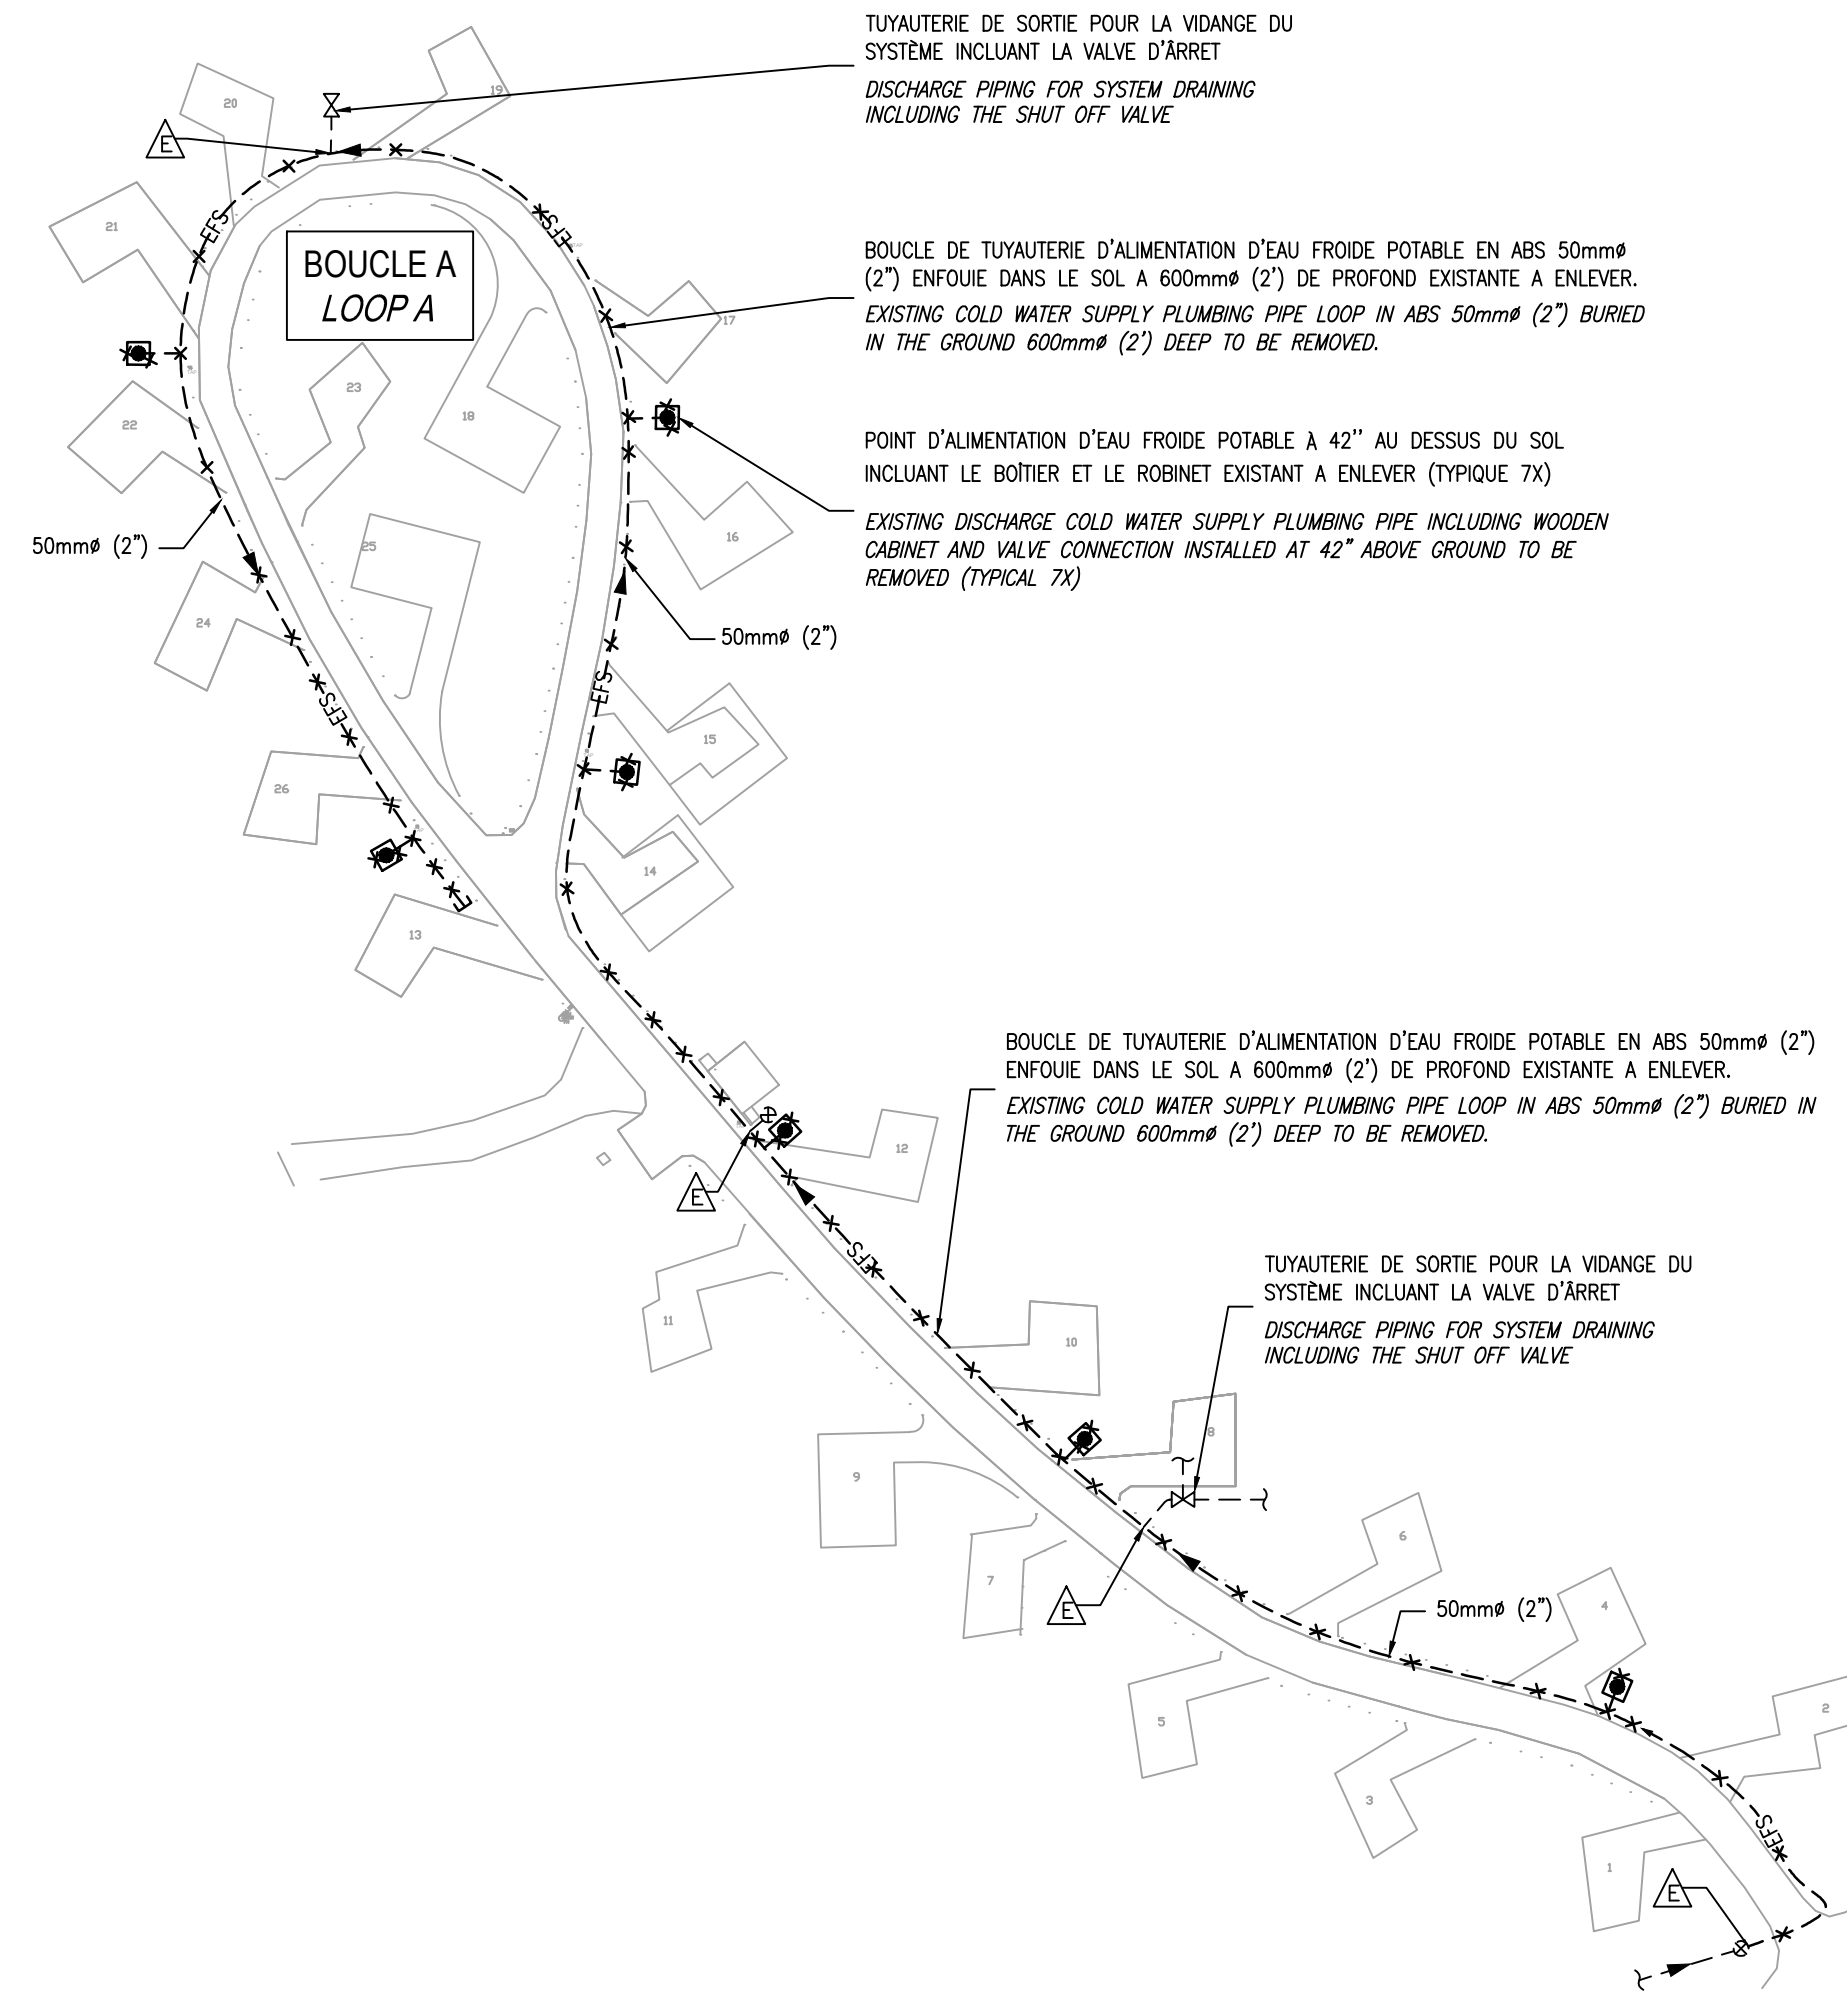


1
M-100
VUE EN PLAN - PLOMBERIE - DÉMOLITION
MISTAGANCE - BOUCLE A
PLAN VIEW - PLUMBING - DEMOLITION
MISTAGANCE - LOOP A
ÉCHELLE/SCALE: 1:1000

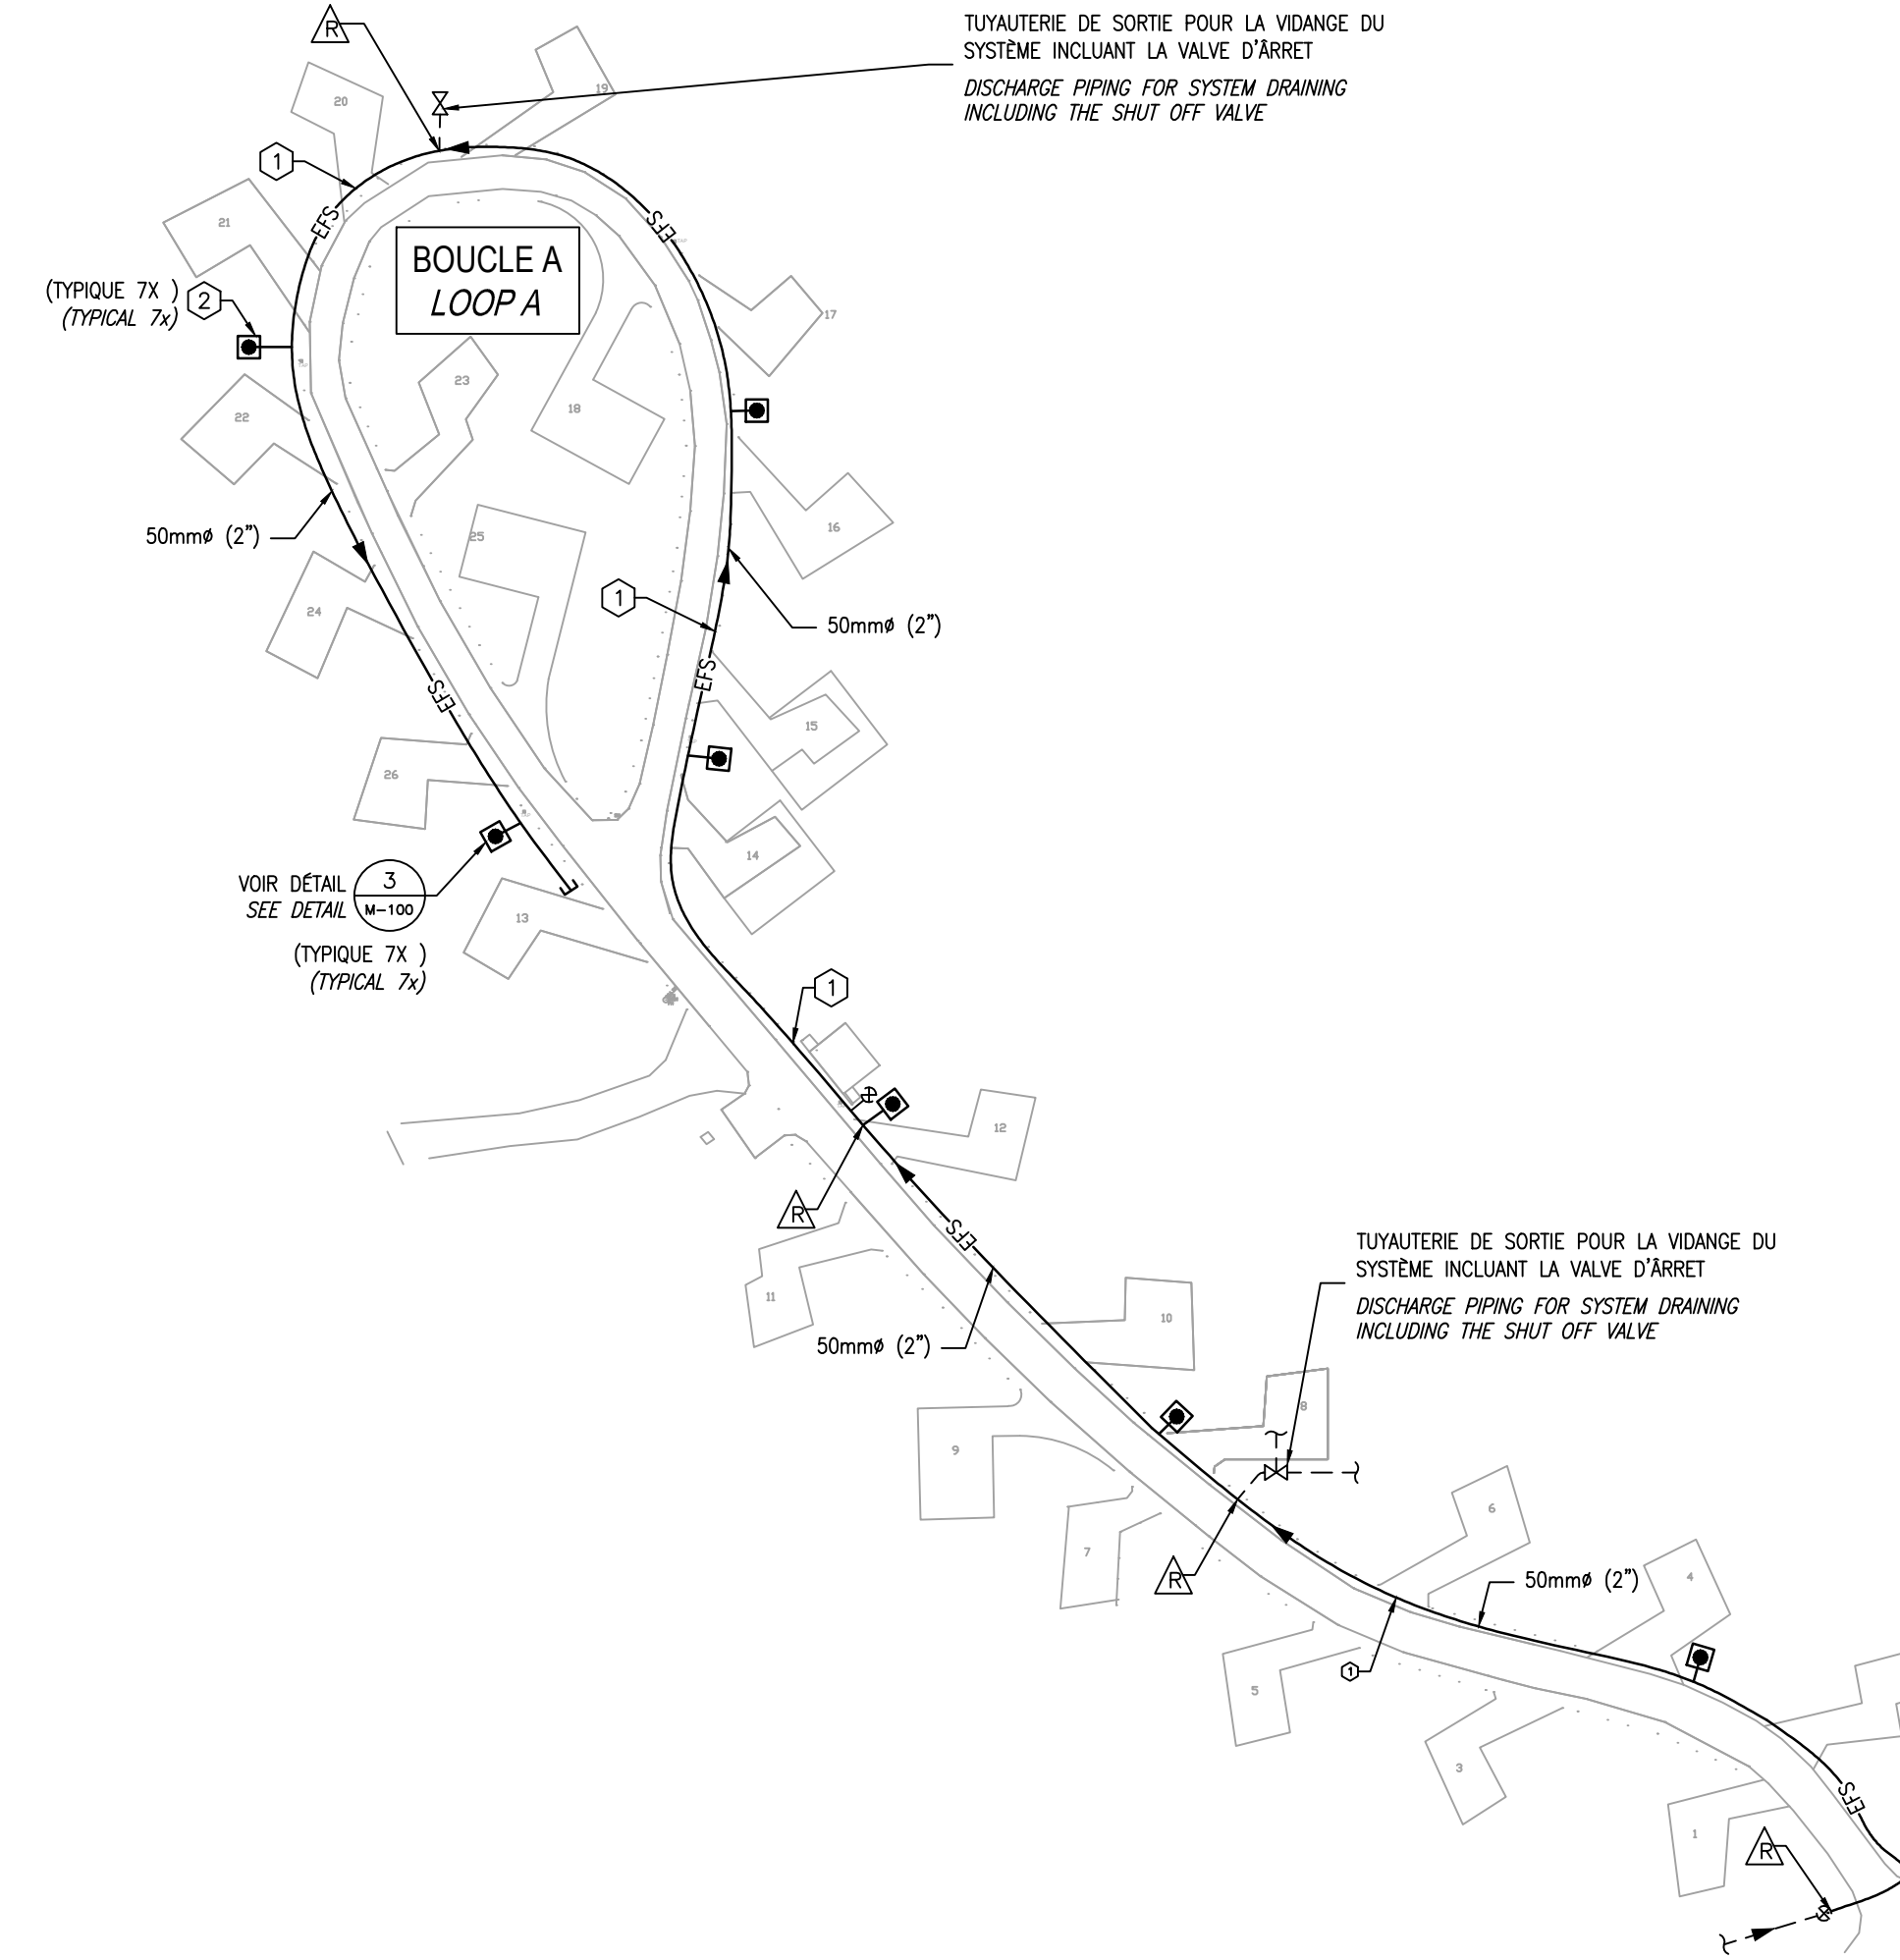

2
M-100
VUE EN PLAN - PLOMBERIE - NOUVEAU
MISTAGANCE - BOUCLE A
PLAN VIEW - PLUMBING - NEW
MISTAGANCE - LOOP A
ÉCHELLE/SCALE: 1:1000

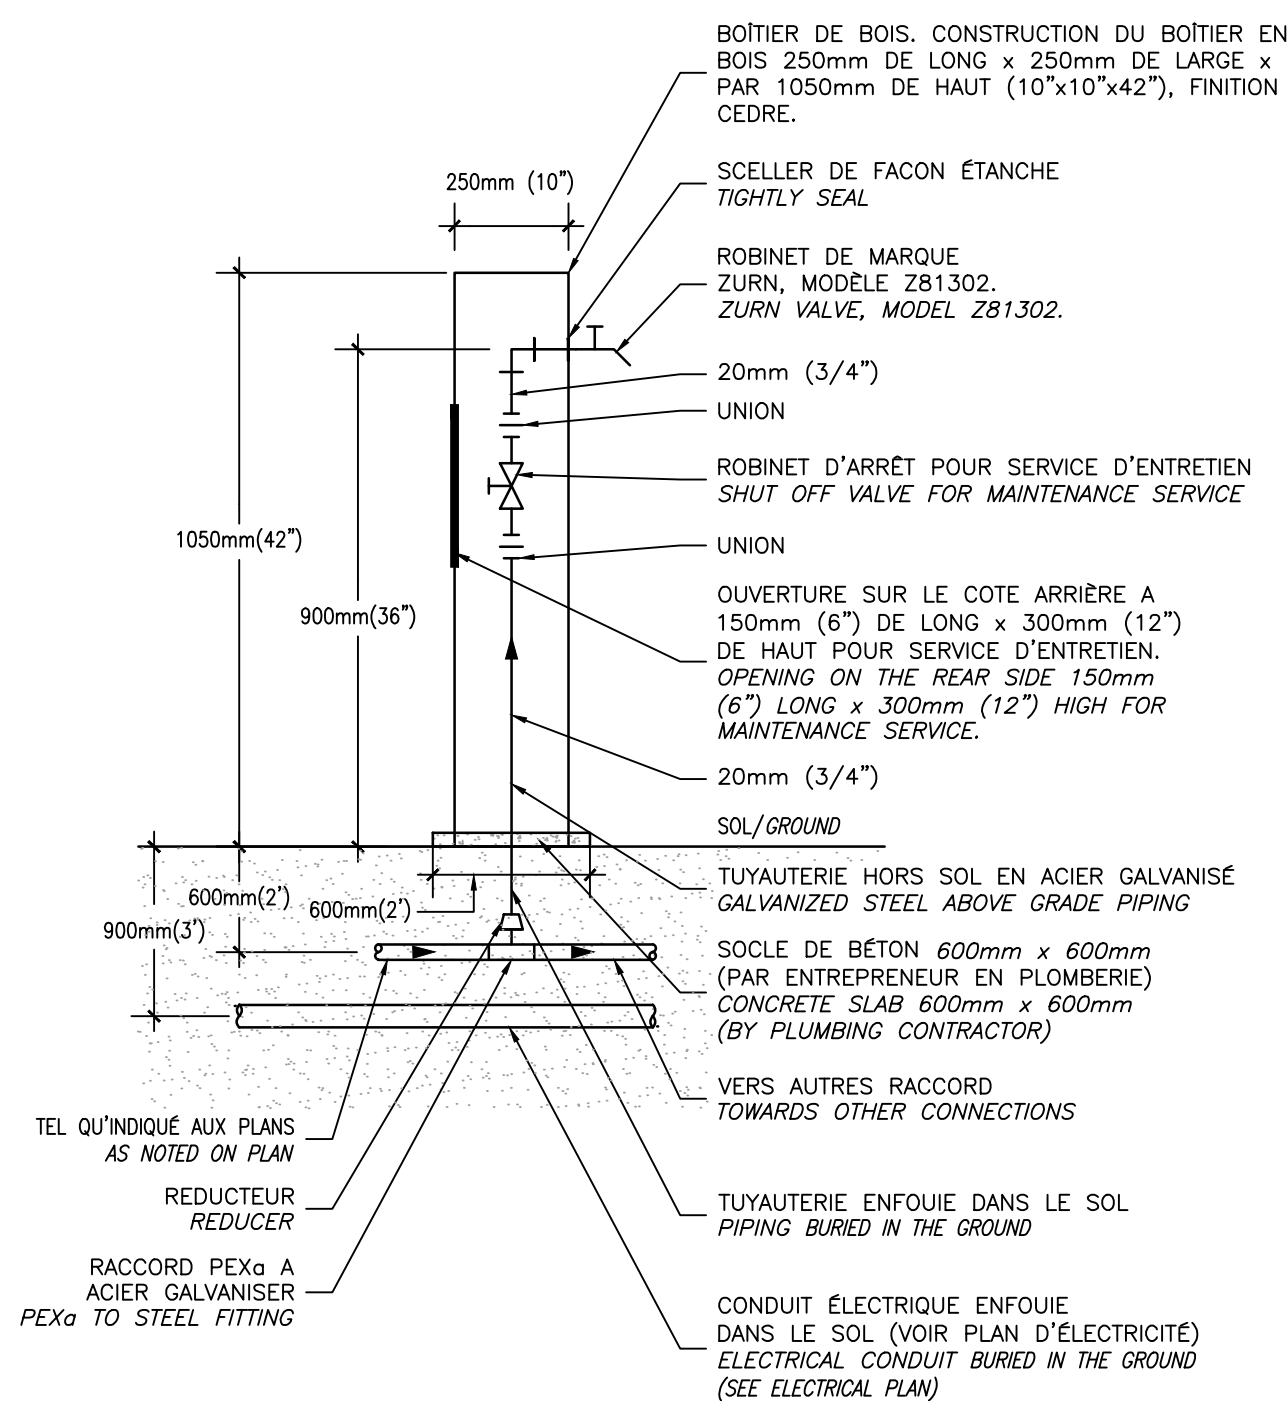

3
M-100
PRINCIPE D'INSTALLATION D'UN POINT D'EAU
INSTALLATION PRINCIPLE OF A WATER CONNECTION
ÉCHELLE/SCALE: AUCUN/NTS

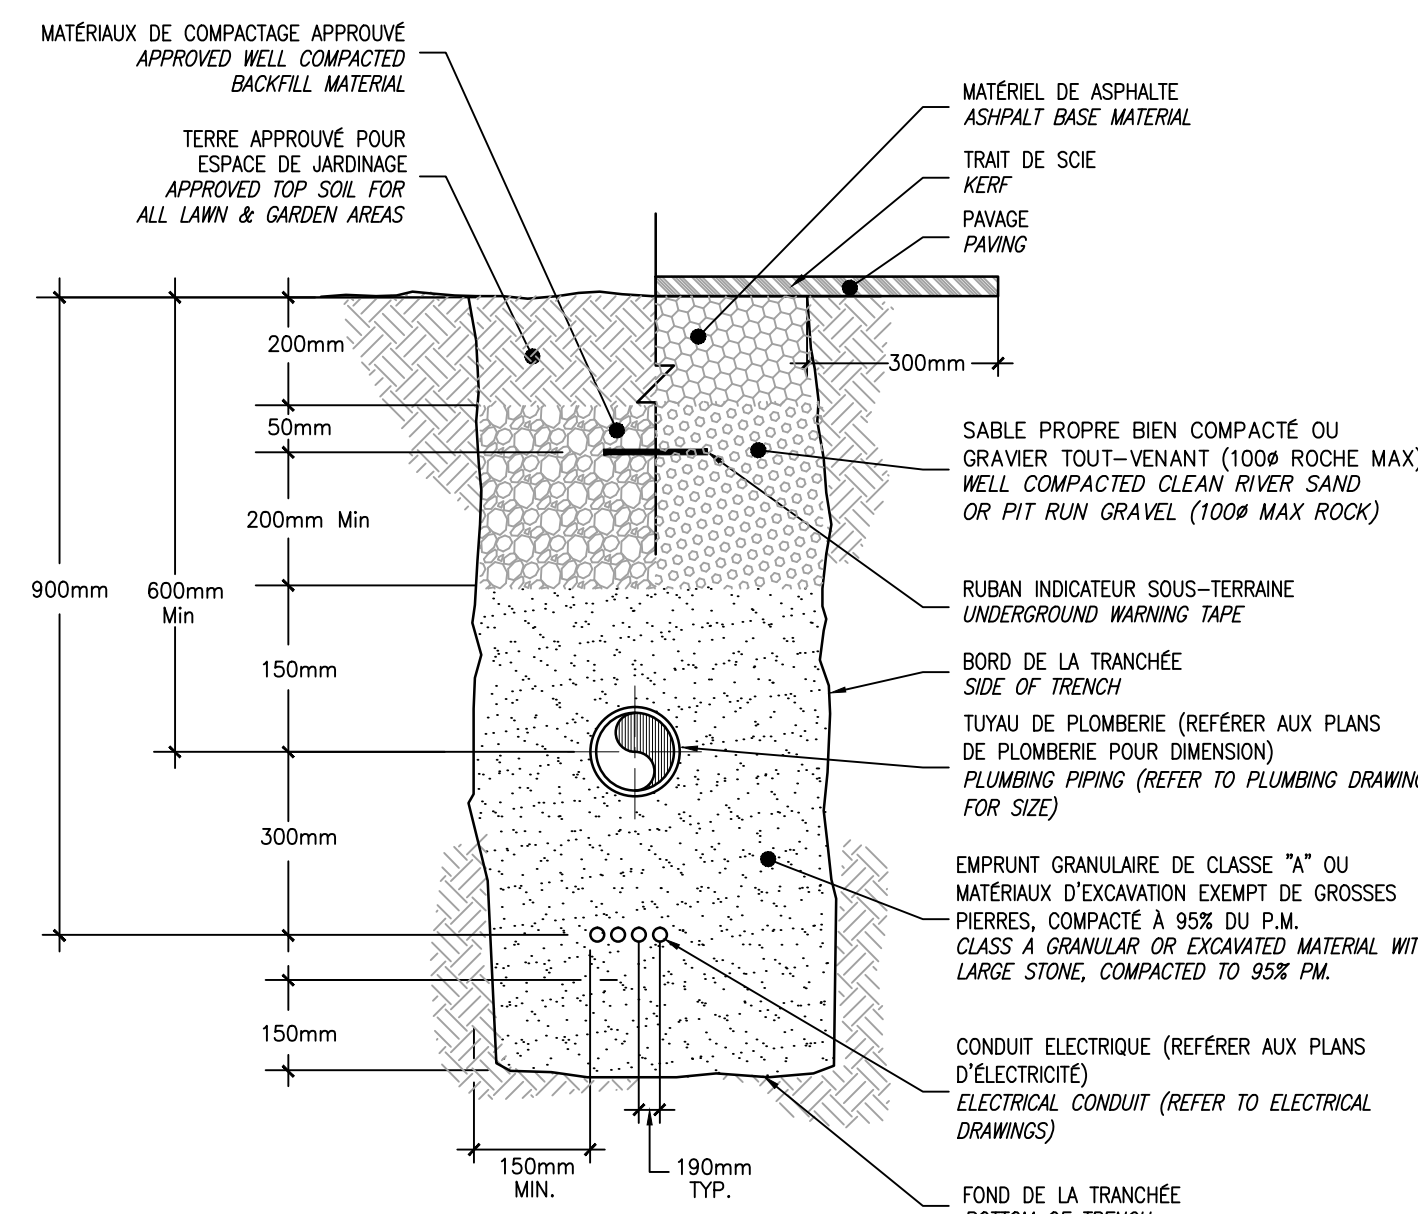

4
M-100
TRANCHEE TYPE POUR INSTALLATION DE SERVICES MÉCANIQUE ET ÉLECTRIQUE
TYPICAL TRENCH INSTALLATION FOR MECHANICAL AND ELECTRICAL SERVICES
ÉCHELLE/SCALE: AUCUN/NTS

NOTES CLÉ / KEY NOTES

- NOUVELLE BOUCLE D'EAU FROIDE POTABLE MUNICIPLEX PEXe DE REHAU AVEC RACCORD DE TUYAU A COMPRESSION EN LAITON. TUYAUTERIE APPROUVÉE POUR UTILISATION POUR L'EAU POTABLE. TUYAUTERIE RÉSISTANTE AUX MOUVEMENTS DE SOL, CORROSION ET AU GEL. INSTALLATION DE LA TUYAUTERIE ENFOUÏE DANS LE SOL A 600mm (2") DE PROFOND. SE CONFORMER AUX EXIGENCES ET RECOMMANDATIONS DU MANUFACTURIER (REHAU) POUR L'INSTALLATION.
NEW MUNICIPAL PEXe REHAU COLD WATER LOOP WITH COMPRESSION BRASS PIPE FITTINGS. PIPING APPROVED FOR DRINKING WATER USAGE. PIPING RESISTANT TO GROUND MOVEMENT, CORROSION AND FROST. INSTALLATION OF PIPE BURIED IN THE GROUND 600mm (2") DEEP. COMPLY WITH MANUFACTURER (REHAU) GUIDELINES, REQUIREMENTS AND RECOMMENDATIONS FOR INSTALLATION.
- NOUVEAU POINT D'ALIMENTATION D'EAU FROIDE POTABLE INCLUANT LE ROBINET. LA TUYAUTERIE APPARENTE SERA EN ACIER GALVANISÉ. INSTALLATION DE LA TUYAUTERIE HORS SOL DANS UN BOÎTIER DE BOIS INCLUANT UNE VALVE D'ARRÊT SUR LA PORTION DE LA TUYAUTERIE VERTICALE. CONSTRUCTION DU BOÎTIER EN BOIS 250mm DE LONG x 250mm DE LARGE x PAR 1050mm DE HAUT (10"x10"x42"). FINITION CÉDRE AVEC OUVERTURE ET PORTE D'ACCÈS SUR LE CÔTÉ ARRIÈRE A 150mm (6") DE LONG x 300mm (12") DE HAUT POUR SERVICE D'ENTRETIEN. ROBINET DE MARQUE ZURN, MODÈLE Z81302.
NEW COLD WATER SUPPLY DISCHARGE PIPE INCLUDING VALVE ABOVE GRADE. PIPING SHALL BE IN GALVANIZED STEEL. APPARENT PLUMBING PIPING SHALL BE INSTALLED IN A WOODEN BOX INCLUDING A SHUT OFF VALVE ON THE REAR SIDE 150mm (6") LONG x 300mm (12") HIGH FOR MAINTENANCE SERVICE. VALVE ZURN BRAND, MODEL Z81302.

Révision / Revision

0	POUR APPEL D'OFFRES / FOR TENDER	G. ROCHETTE	14.10.01
A	POUR / FOR COORDINATION 99%	G. ROCHETTE	14.09.19

Émissions / Issued

Permit-Sceaux / Professional Stamp



Client/Project
PARCS CANADA
PARC DE LA MAURICIE

ÉLECTRIFICATION DES TERRAINS
DE CAMPING
Parc national de la Mauricie

Titre / Title
PLOMBERIE DÉMO. ET NOUV. BOUCLE A
PLUMBING DEMO. AND NEW. LOOP A
MISTAGANCE

Project Nu. / No.	Échelle / Scale
167011343	INDIQUÉE / AS NOTED
Dessin Nu. / Drawing No.	Feuille / Sheet
M-100	2 of 4
	Revision
	0

Droits d'auteurs réservés

L'entrepreneur doit vérifier et est responsable de toutes les dimensions.
 NE PAS mesurer sur le dessin - toutes erreurs ou omissions doivent être signalées à Stantec sans délai. Les droits de tous les dessins et dessins sont la propriété de Stantec. Toute reproduction ou utilisation à des fins autres que celles autorisées par Stantec est interdite.

Copyright Reserved

The Contractor shall verify and be responsible for all dimensions. DO NOT scale the drawing - any errors or omissions shall be reported to Stantec without delay.
 The Copyright to all designs and drawings are the property of Stantec. Reproduction or use for any purpose other than that authorized by Stantec is forbidden.



Consultants / Consultants

NE PAS UTILISER À DES FINS DE CONSTRUCTION
DO NOT USE FOR CONSTRUCTION

NOTES CLÉ / KEY NOTES

1 NOUVELLE BOUCLE D'EAU FROIDE POTABLE MUNICIPLEX PEX_a DE REHAU AVEC RACCORD DE TUYAU A COMPRESSION EN LAITON. TUYAUTERIE APPROUVÉE POUR UTILISATION POUR L'EAU POTABLE. TUYAUTERIE RÉSISTANTE AUX MOUVEMENTS DE SOL, CORROSION ET AU GEL. INSTALLATION DE LA TUYAUTERIE ENFOUÏE DANS LE SOL A 600mm (2') DE PROFOND. SE CONFORMER AUX EXIGENCES ET RECOMMANDATIONS DU MANUFACTURIER (REHAU) POUR L'INSTALLATION.
 NEW MUNICIPAL PEX_a REHAU COLD WATER LOOP WITH COMPRESSION BRASS PIPE FITTINGS. PIPING APPROVED FOR DRINKING WATER USAGE. PIPING RESISTANT TO GROUND MOVEMENT, CORROSION AND FROST. INSTALLATION OF PIPE BURIED IN THE GROUND 600mm (2') DEEP. COMPLY WITH MANUFACTURER (REHAU) GUIDELINES, REQUIREMENTS AND RECOMMENDATIONS FOR INSTALLATION.

2 NOUVEAU POINT D'ALIMENTATION D'EAU FROIDE POTABLE INCLUANT LE ROBINET. LA TUYAUTERIE APPARENTE SERA EN ACIER GALVANISÉ. INSTALLATION DE LA TUYAUTERIE HORS SOL DANS UN BOÎTIER DE BOIS INCLUANT UNE VALVE D'ARRÊT SUR LA PORTION DE LA TUYAUTERIE VERTICALE. CONSTRUCTION DU BOÎTIER EN BOIS 250mm DE LONG x 250mm DE LARGE x PAR 1050mm DE HAUT (10"x10"x42"). FINITION CÈDRE AVEC OUVERTURE ET PORTE D'ACCÈS SUR LE CÔTÉ ARRIÈRE A 150mm (6") DE LONG x 300mm (12") DE HAUT POUR SERVICE D'ENTRETIEN. ROBINET DE MARQUE ZURN, MODÈLE Z81302.
 NEW COLD WATER SUPPLY DISCHARGE PIPE INCLUDING VALVE. ABOVE GRADE PIPING SHALL BE IN GALVANIZED STEEL. APPARENT PLUMBING PIPING SHALL BE INSTALLED IN A WOODEN BOX INCLUDING A SHUT OFF VALVE ON THE VERTICAL PORTION OF THE PIPE. CONSTRUCTION OF WOODEN BOX 250mm LENGTH x 250mm WIDE x 1050mm BY HIGH (10"x10"x42"). CEDAR FINISHING WITH OPENING AND ACCESS DOOR ON THE REAR SIDE 150mm (6") LONG x 300mm (12") HIGH FOR MAINTENANCE SERVICE. VALVE ZURN BRAND, MODEL Z81302.

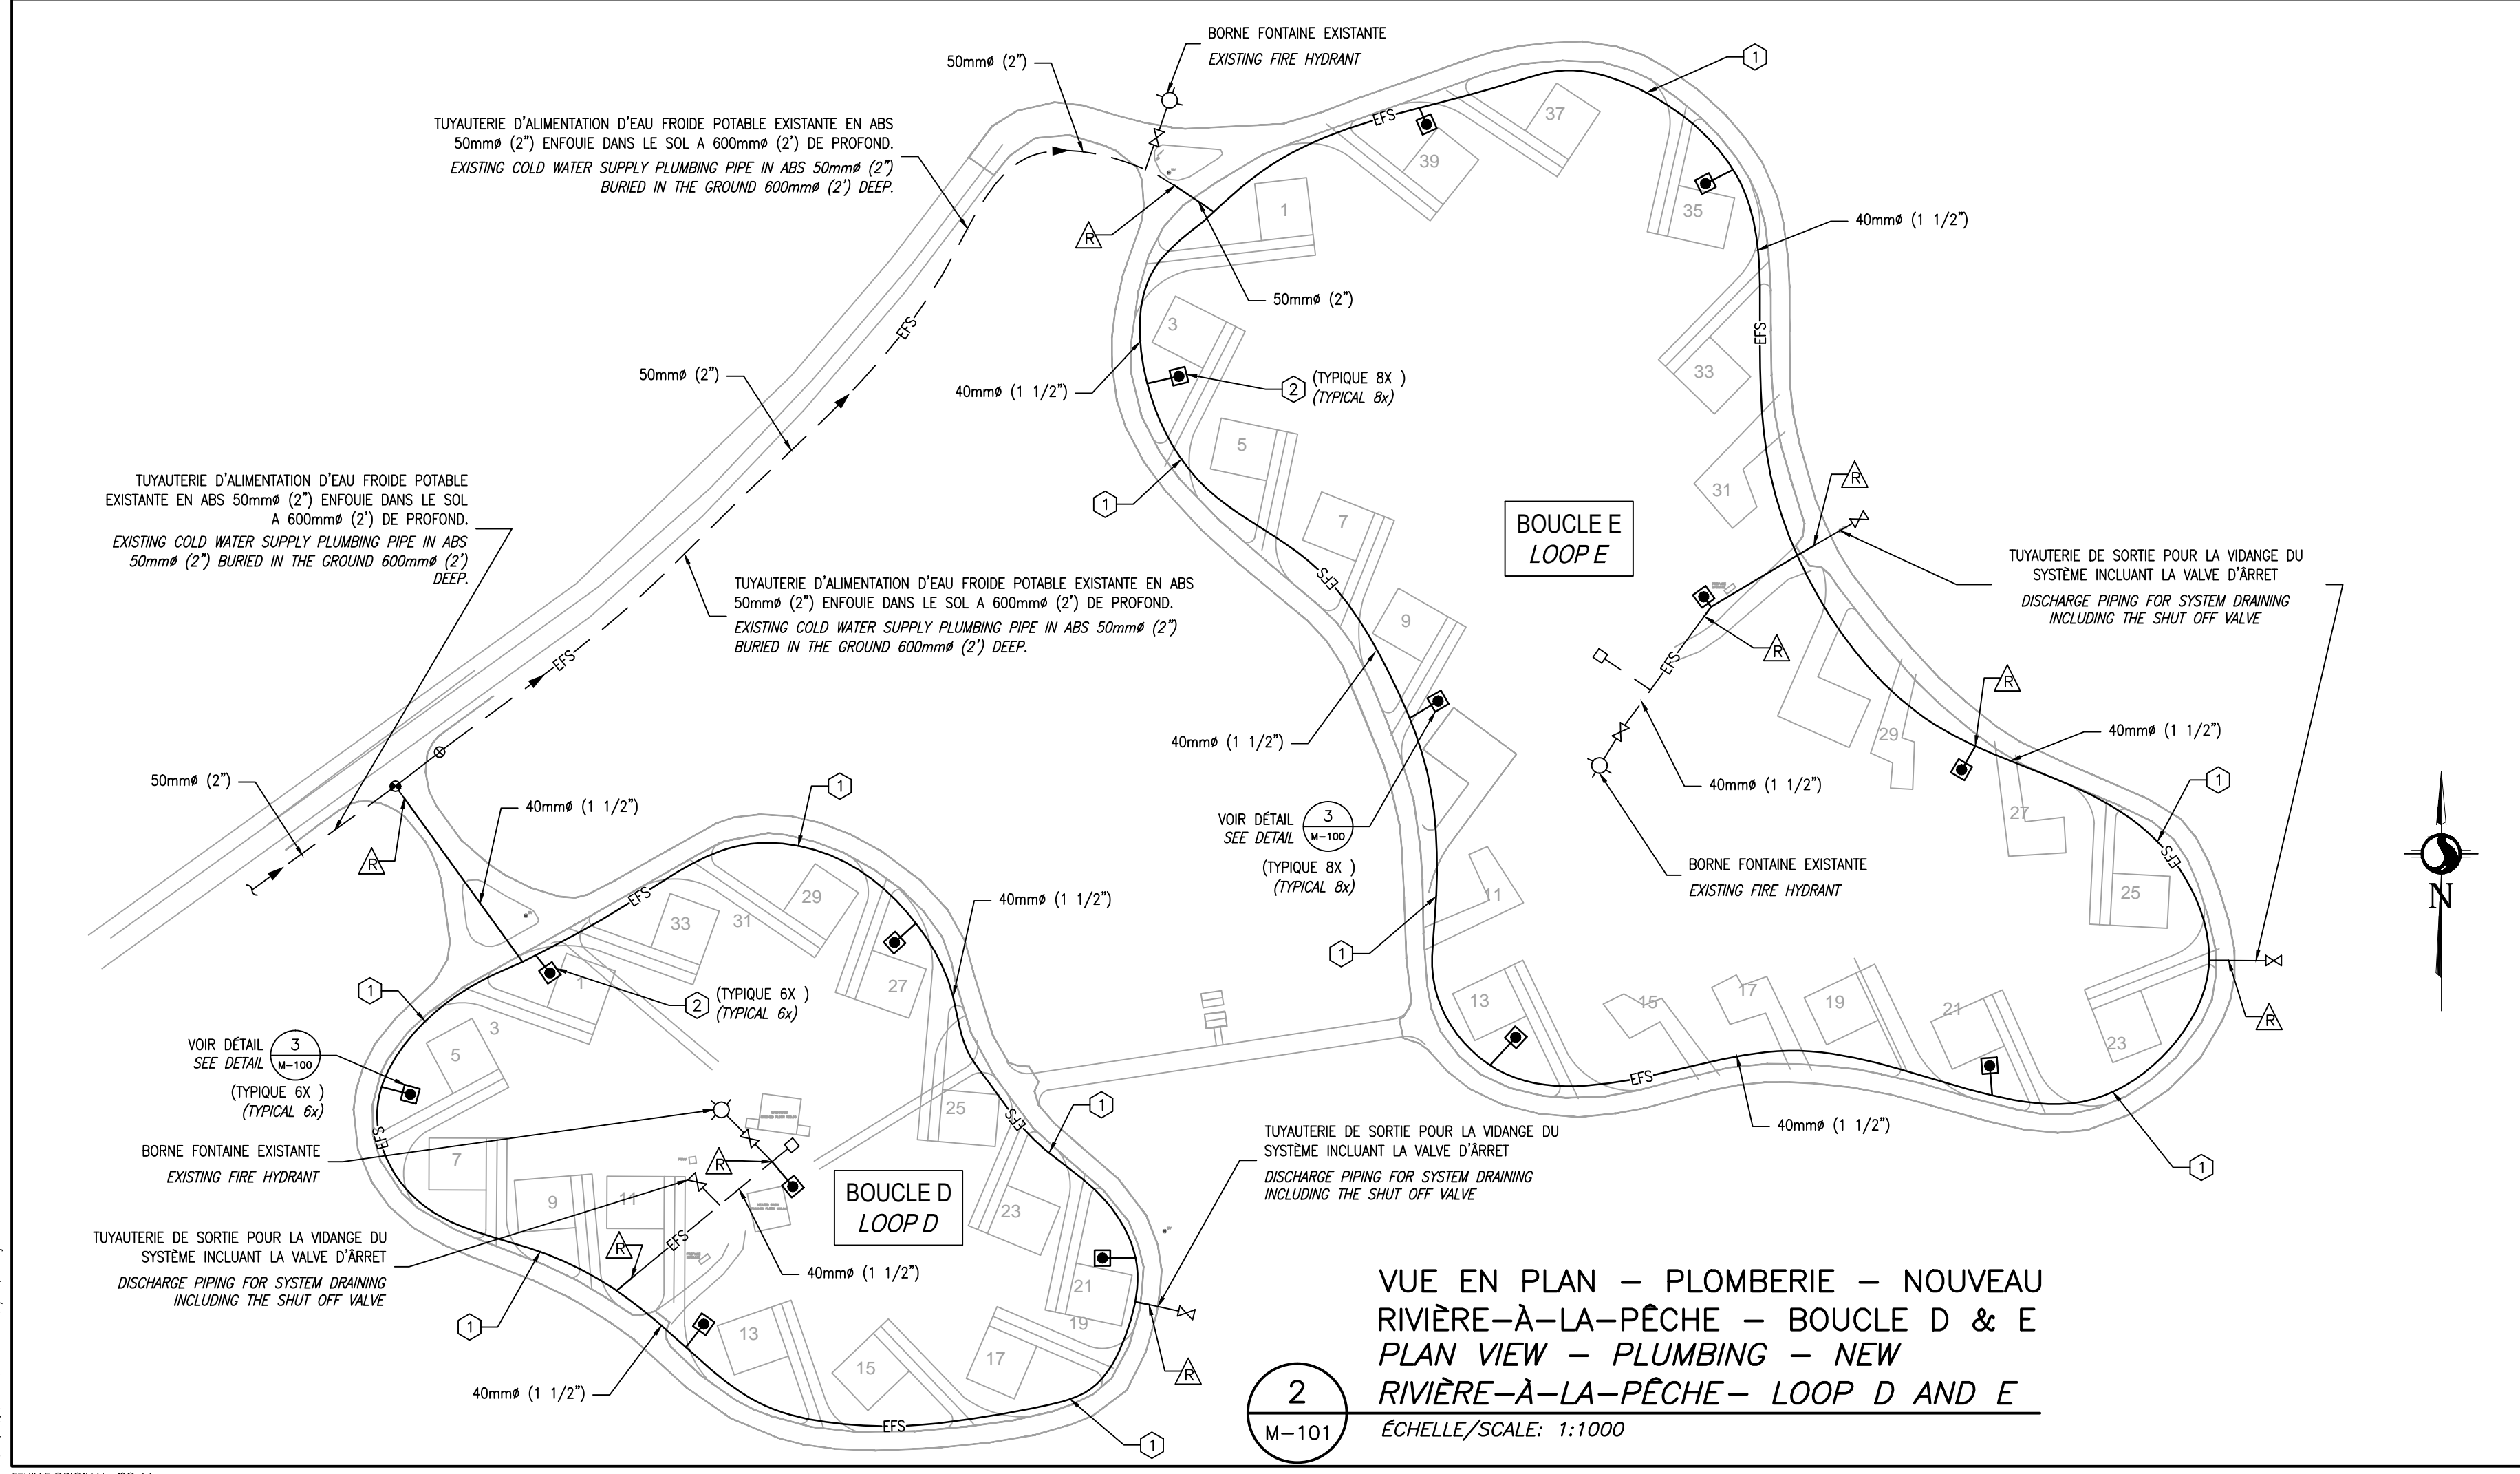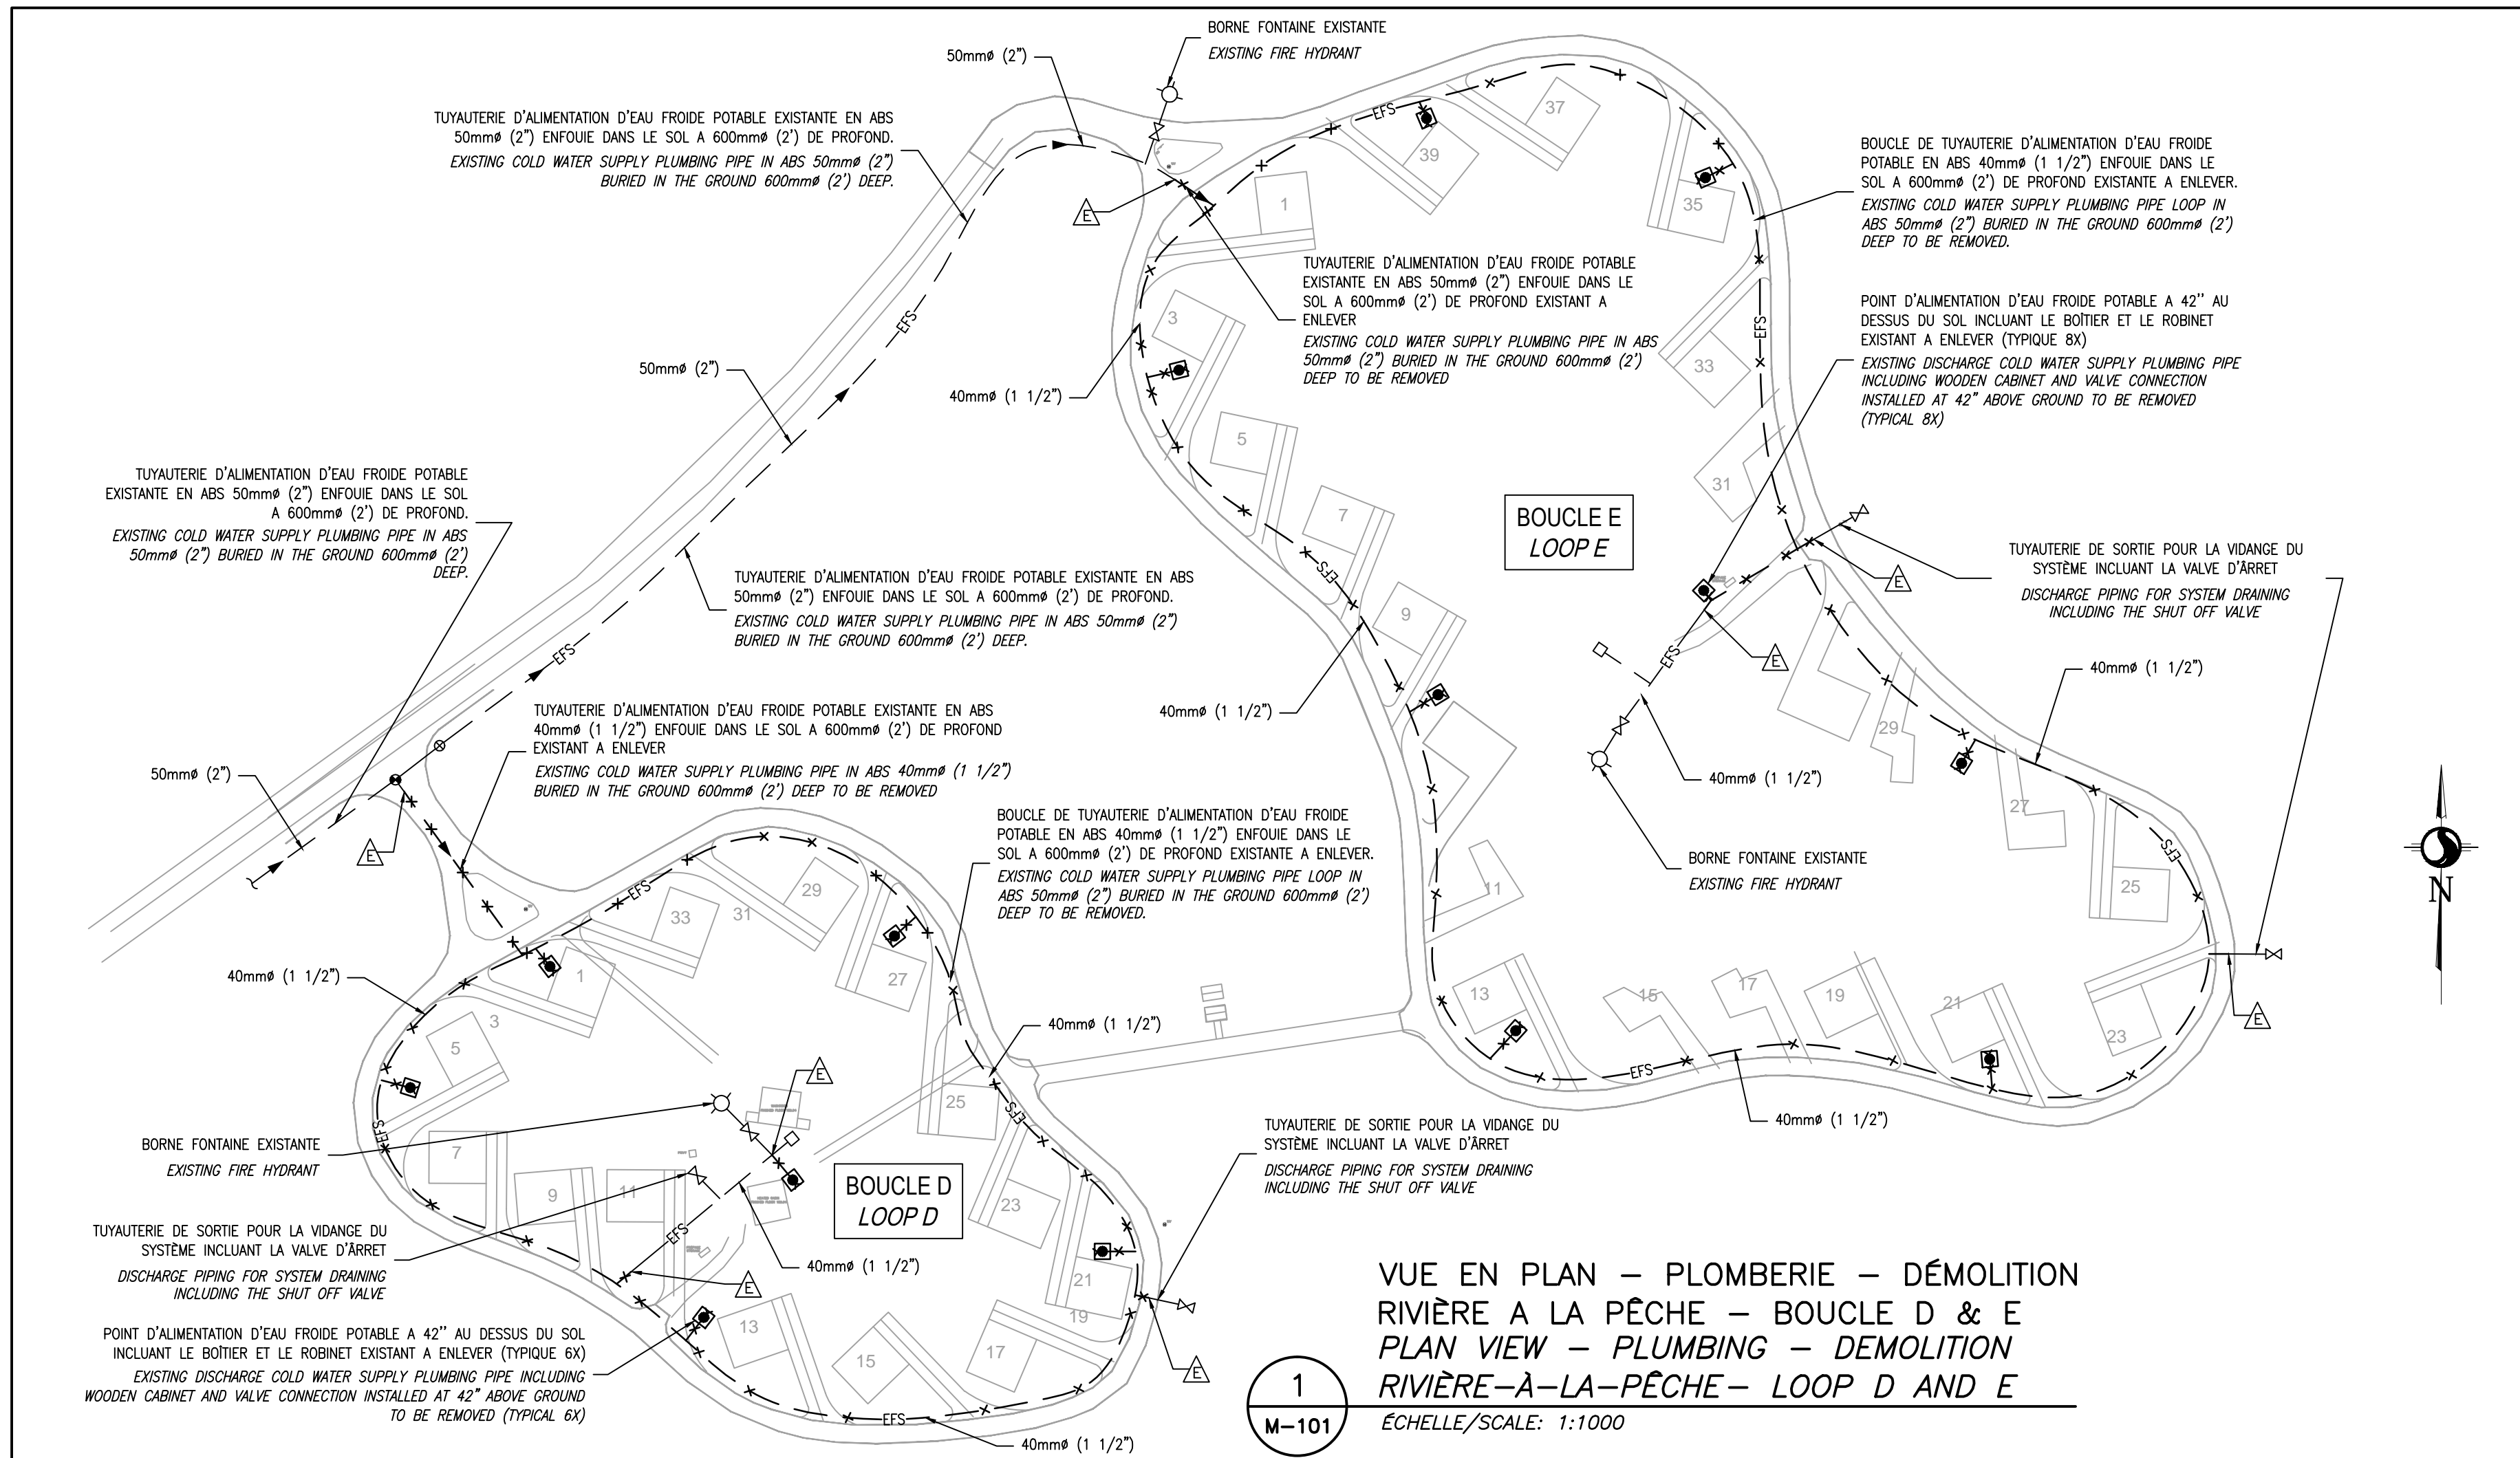

Revision / Revision	Appr.	AA.MM.JJ YY.MM.DD

Émissions / Issued	Appr.	AA.MM.JJ YY.MM.DD
0 POUR APPEL D'OFFRES / FOR TENDER	G. ROCHETTE	14.10.01
A POUR / FOR COORDINATION 99%	G. ROCHETTE	14.09.19

Permit-Sceaux / Professional Stamp	Des. Dn.	Ver. Ver.	Dign. Dign.	AA.MM.JJ YY.MM.DD



Client/Project
PARCS CANADA
PARC DE LA MAURICIE

ÉLECTRIFICATION DES TERRAINS DE CAMPING
 Parc national de la Mauricie

Titre / Title
PLOMBERIE DÉMO. ET NOUV. BOUCLE D & E
PLUMBING DEMO. AND NEW. LOOP D & E
RIVIÈRE-À-LA-PÊCHE

Project Nu. / No.	Échelle / Scale
167011343	INDIQUÉE / AS NOTED

Dessin Nu. / Drawing No.	Feuille / Sheet	Revision / Revision
M-101	3 of 4	0

Droits d'auteurs réservés


L'entrepreneur doit vérifier et est responsable de toutes les dimensions. NE PAS mesurer sur le dessin - toutes erreurs ou omissions doivent être signalées à Stantec sans délai. Les droits de tous les dessins et dessins sont la propriété de Stantec. Toute reproduction ou utilisation à des fins autres que celles autorisées par Stantec est interdite.

Copyright Reserved

The Contractor shall verify and be responsible for all dimensions. DO NOT scale the drawing - any errors or omissions shall be reported to Stantec without delay. The Copyrights to all designs and drawings are the property of Stantec. Reproduction or use for any purpose other than that authorized by Stantec is forbidden.

Consultants / Consultants

NE PAS UTILISER À DES FINS DE CONSTRUCTION
 DO NOT USE FOR CONSTRUCTION

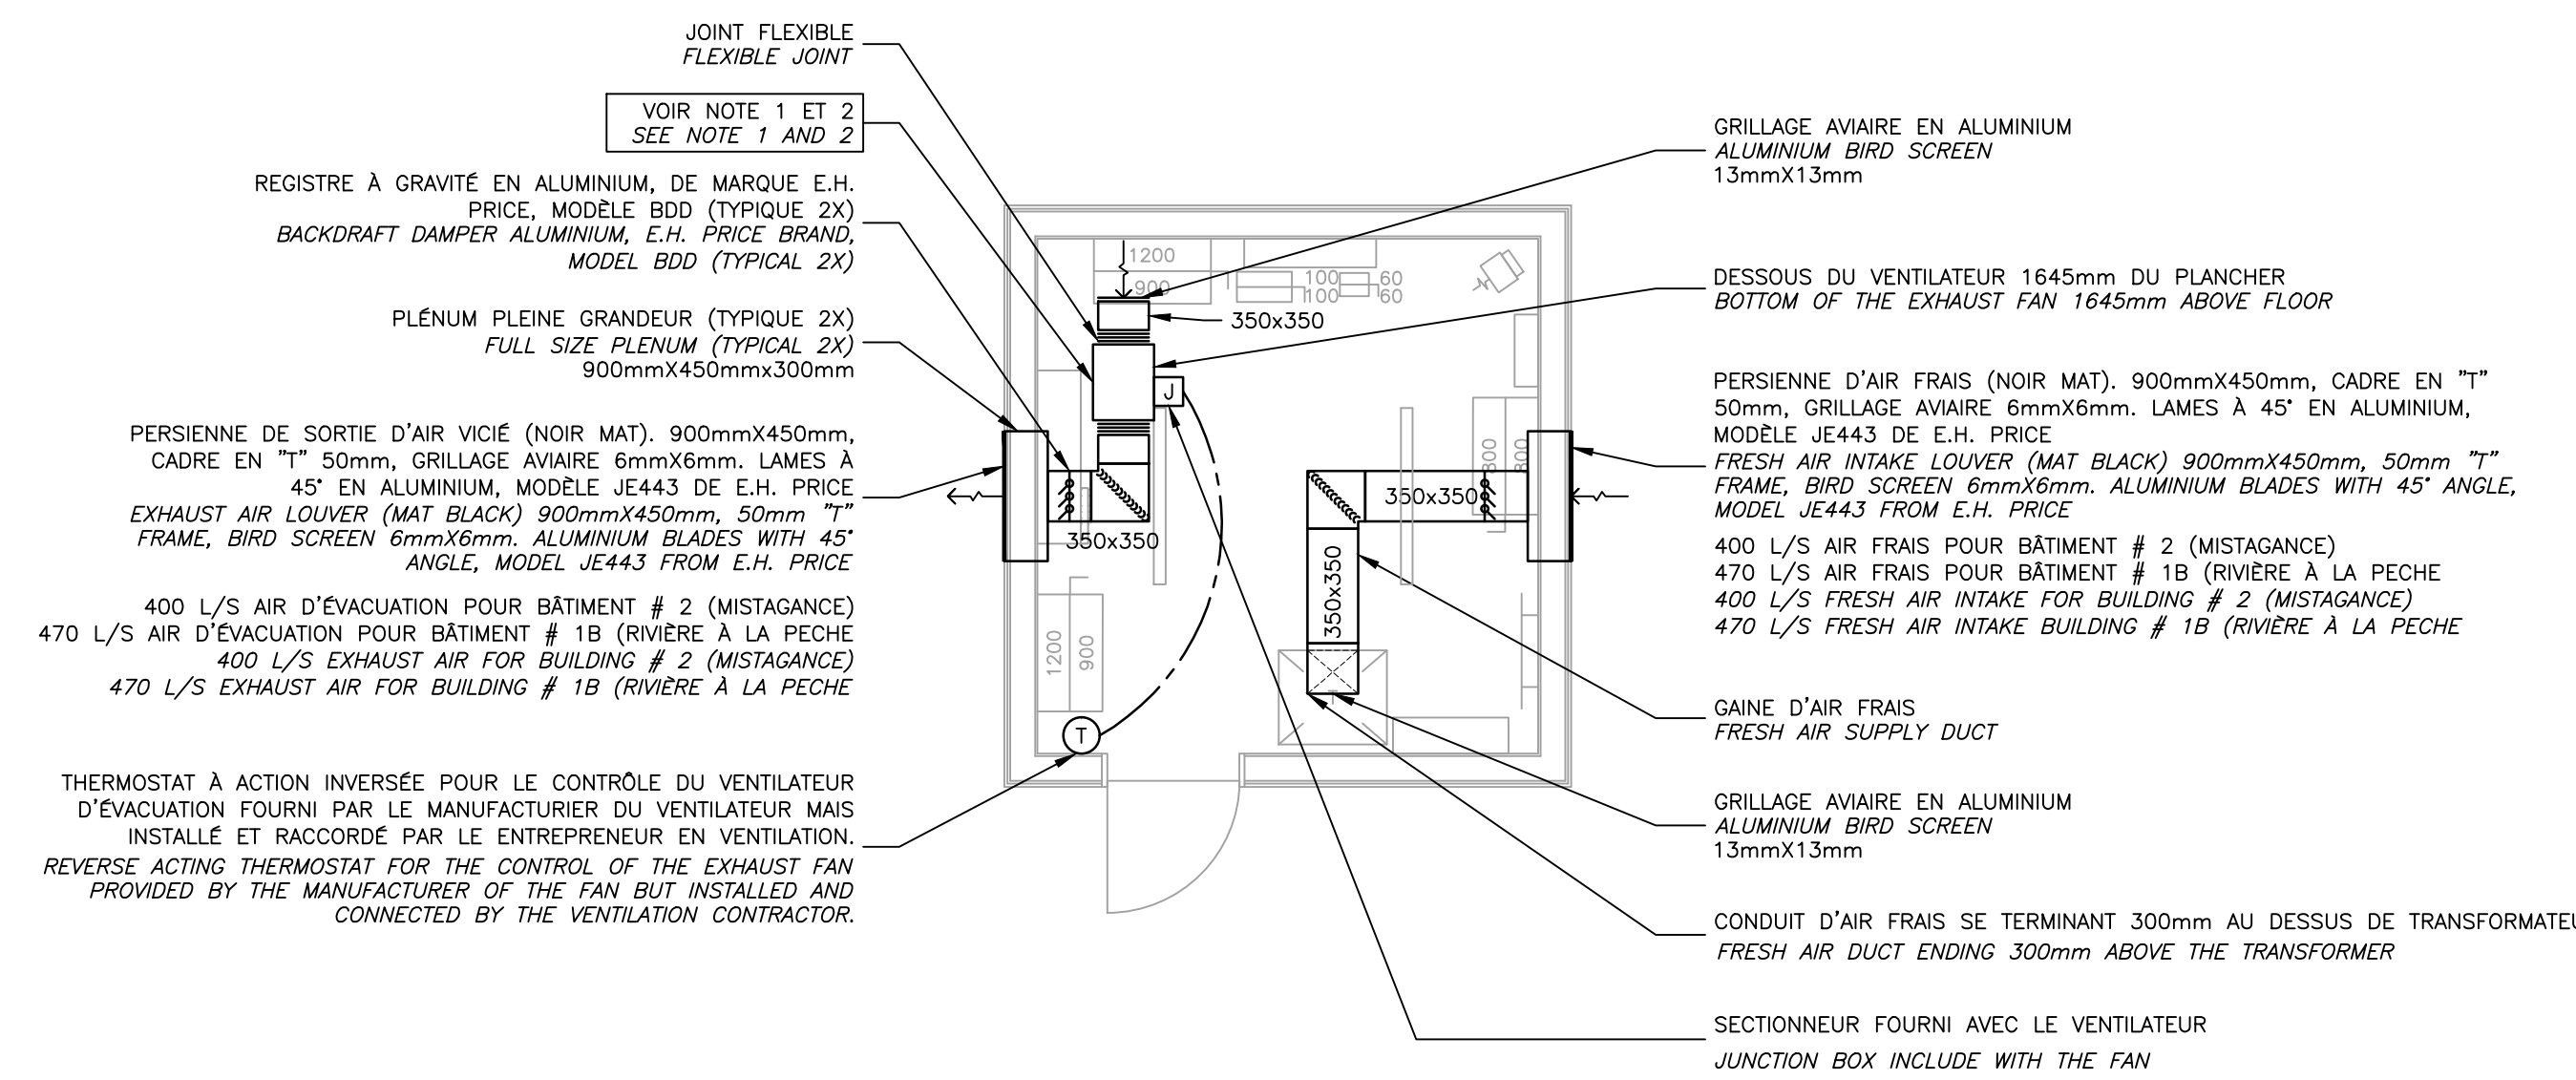

NOTE 1 (RIVIÈRE À LA PÊCHE):
 VENTILATEUR D'ÉVACUATION V1-E1B MODÈLE S0-100-VG DE GREENHECK, VENTILATEUR CENTRIFUGE EN LIGNE AVEC ROUE EN ALUMINIUM INCLINÉE VERS ARRIÈRE. VENTILATEUR DE TYPE À ENTRAÎNEMENT DIRECT AVEC RACCORDS BRIDE POUR CONDUITS DE VENTILATION. DÉBIT D'AIR 470 L/S, PRESSION STATIQUE 187.5 PA (0.75" D'EAU). VENTILATEUR FOURNIS AVEC LES OPTIONS SUIVANTS:

- MOTEUR (VARI-GREEN 0-10 VDC) ECM 1/4 HP, 1725 RPM,
- ALIMENTATION ÉLECTRIQUE VOLTAGE 120V/1/60,
- LE THERMOSTAT (VARI-GREEN) POUR LE CONTRÔLE DU VENTILATEUR,
- (VARI-GREEN) TRANSFORMATEUR 115/230 VAC À 24 VDC, MONTÉS ET CÂBLÉS SUR LE VENTILATEUR À L'USINE,
- RECŪVREMENT D'EPOXY CONTRE LA CORROSION (COATED WITH PERMATECTOR, CONCRETE GRAY-RAL 7023, FAN AND ATTACHED ACC),
- CONSTRUCTION DU BŒTIER EN ALUMINIUM,
- LE VENTILATEUR INCLUANT SECTIONNEUR, ISOLATEURS, TIGES DE SUSPENSION ET RESSORTS ANTI-VIBRATION POUR INSTALLATION AU PLAFOND.

NOTE 1 (RIVIÈRE À LA PÊCHE):
 EXHAUST FAN V1-E1B MODEL S0-100-VG FROM GREENHECK, DIRECT DRIVE CENTRIFUGAL INLINE FAN WITH BACKWARD INCLINED ALUMINIUM WHEEL, INTEGRATED FLANGE DUCT CONNECTIONS, CORROSION RESISTANT FASTENERS. AIR FLOW RATE 470 L/S, STATIC PRESSURE 187.5 PA (0.75 IN WG). FAN PROVIDED WITH THE FOLLOWING OPTIONS:

- VARI-GREEN ECM MOTOR WITH 0-10 VDC INPUT SIGNAL, 1/4 HP, 1725 RPM,
- SUPPLY ELECTRICAL VOLTAGE 120V/1/60,
- VARI-GREEN INDOOR AIR QUALITY THERMOSTAT FOR THE CONTROL OF THE FAN,
- FACTORY MOUNTED AND WIRED TO THE FAN A VARI-GREEN TRANSFORMER 115/230 VAC TO 24 VDC, COATED WITH PERMATECTOR, CONCRETE GRAY-RAL 7023, FAN AND ATTACHED ACC,
- ALUMINIUM HOUSING,
- FACTORY MOUNTED AND WIRED SWITCH, NEMA-1, TOGGLE, JUNCTION BOX,
- THE FAN IS INCLUDED WITH ISOLATORS, BRACKETS, SPRING HANGING FOR SUSPENDED CEILING INSTALLATION.

NOTE 2 (MISTAGANCE):
 LE VENTILATEUR D'ÉVACUATION V1-E2 POUR LE BÂTIMENT SERVICE #2 EST DE MÊME MARQUE, MODÈLE ET CARACTÉRISTIQUES QUE LE VENTILATEUR D'ÉVACUATION V1-E1B, SAUF QUE LE DÉBIT EST DE 400 L/S.

NOTE 2 (MISTAGANCE):
 THE EXHAUST FAN V1-E2 FOR THE SERVICE BUILDING #2 IS THE SAME BRAND, MODEL AND FEATURES AS THE EXHAUST FAN V1-E1B, EXCEPT THE AIR FLOW RATE IS 400 L/S.

SÉQUENCE DE CONTRÔLE
 - EN PÉRIODE OCCUPÉ LE THERMOSTAT DE PIÈCE DÉMARRE LE VENTILATEUR LORSQUE LA TEMPÉRATURE DE PIÈCE DÉPASSE LE POINT DE CONSIGNE DE 23°C (73°F).
 - EN PÉRIODE INOCCUPÉ LE VENTILATEUR EST À L'ARRÊT .

CONTROL SEQUENCE
 - DURING THE OCCUPIED PERIOD THE ROOM THERMOSTAT STARTS THE EXHAUST FAN WHEN THE ROOM TEMPERATURE EXCEEDS THE SET POINT OF 23°C (73°F).
 - DURING THE UNOCCUPIED PERIOD THE EXHAUST FAN IS OFF.

TOUTES LES GAINES SONT EN ACIER GALVANISÉ DE CALIBRE 22 AVEC JOINTS DE TYPE "T-JOINT" 19mm. APPLIQUER UN ISOLANT ACOUSTIQUE DE 13mm D'ÉPAISSEUR À L'INTÉRIEUR DES GAINES. LES DIMENSIONS INDIQUÉES DES GAINES SONT LES DIMENSIONS INTÉRIÈRES NETTES APRÈS L'APPLICATION DE L'ISOLANT ACOUSTIQUE.


ALL VENTILATION DUCTS ARE IN GALVANIZED STEEL CALIBER 22 WITH SEAL TYPE "T-JOINT" 19mm. APPLY ACOUSTICAL INSULATION OF 13mm THICKNESS INSIDE ALL THE VENTILATION DUCTS. THE DIMENSIONS SHOWN ON THE DUCTS ARE THE NET INSIDE DUCT DIMENSIONS AFTER APPLICATION OF ACOUSTICAL INSULATION.

VUE EN PLAN - VENTILATION
 BÂTIMENT DE SERVICE #2 ET #1B
 PLAN VIEW - VENTILATION
 SERVICE BUILDING #2 AND #1B

1
 M-200 ÉCHELLE/SCALE: 1:50

0	POUR APPEL D'OFFRES / FOR TENDER	G. ROCHETTE	14.10.01
A	POUR / FOR COORDINATION 99%	G. ROCHETTE	14.09.19
Émissions / Issued		Appr.	AA-MM-JJ YY-MM-DD
Nom Fichier / File Name:		Des. Ver. Dign.	AA-MM-JJ YY-MM-DD

Permit-Sceaux / Professional Stamp



Client/Project
 PARCS CANADA
 PARC DE LA MAURICIE

ÉLECTRIFICATION DES TERRAINS
 DE CAMPING
 Parc national de la Mauricie

Titre / Title
 PLAN DE VENTILATION - BÂTIMENT #2 ET #1B
 VENTILATION PLAN - BUILDING #2 ET #1B

Project Nu. / No. 167011343	Échelle / Scale INDIQUÉE / AS NOTED
Dessin Nu. / Drawing No. M-200	Feuille / Sheet 4 de / of 4
	Révision / Revision 0