


DÉMOLITION - EAU DOMESTIQUE
DOMESTIC WATER - DEMOLITION
ECH./SCALE: 1:50

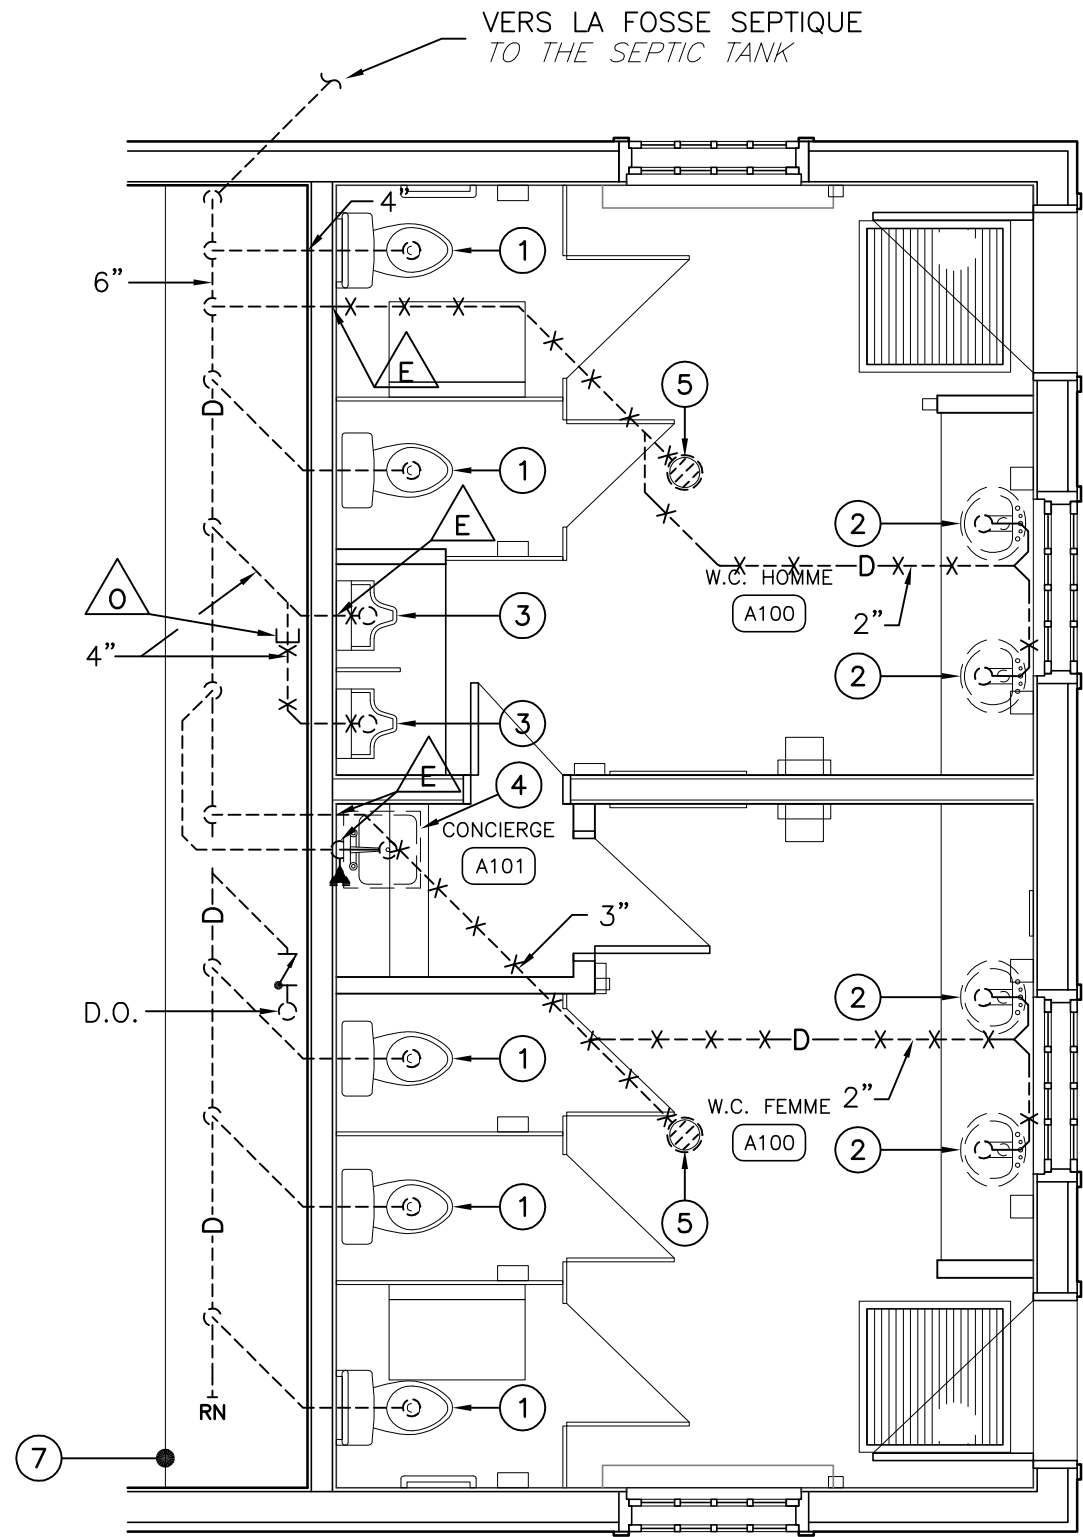



DÉMOLITION - DRAINAGE
DRAINAGE - DEMOLITION
ECH./SCALE: 1:50

- NOTES DÉMOLITION:**
DEMOLITION NOTES:
- TOILETTES MURALES À RÉSERVOIR À ENLEVER LE TEMPS DES TRAVAUX D'ARCHITECTURE C/A ACCESSOIRES. PRÉVOIR L'ENTREPROSAGE DES ÉQUIPEMENTS.
WALL MOUNTED TOILET TO REMOVE THE TIME OF ARCHITECTURAL WORK COMPLETE WITH ACCESSORIES. PROVIDE STORAGE EQUIPMENT.
 - LAVABOS SUR COMPTOIR À ENLEVER C/A ACCESSOIRES. CONSERVER LES ROBINETS ÉLECTRONIQUE À PILES. ILS SERONT RÉUTILISÉS POUR LES NOUVEAUX LAVABOS DANS LA PHASE DE CONSTRUCTION.
COUNTERTOP SINK TO REMOVE COMPLETE WITH ACCESSORIES. KEEP THE ELECTRONIC BATTERY FAUCETS. THEY WILL BE RE-USED FOR NEW SINKS IN THE CONSTRUCTION PHASE.
 - URINOIRS À ENLEVER C/A ACCESSOIRES.
URINAL TO REMOVE COMPLET WITH ACCESSORIES.
 - ÉVIER À ENLEVER C/A ACCESSOIRES ET ROBINET.
SINK TO REMOVE COMPLET WITH ACCESSORIES AND FAUCETS.
 - AVALOIR DE SOL À ENLEVER.
FLOOR DRAINS TO REMOVE.
 - ENTRÉE D'EAU PROVENANT DU PLANCHER DU CANIVEAU
WATER INLET FROM THE FLOOR OF THE GUTTER.
 - CANIVEAU EXISTANT D'UNE PROFONDEUR D'ENVIRON 5 PIEDS. LA TUYAUTERIE DE DRAINAGE ET D'ALIMENTATION EST LOCALISÉE DANS CE CANIVEAU.
EXISTING GUTTER ABOUT 5 FEET OF DEPTH. PLUMBING PIPES ARE LOCATED IN THE GUTTER.

PLOMBERIE
PLUMBING

	ROBINET À TOURNANT SPHÉRIQUE (BILLE) BALL VALVE
	ROBINET RÉDUCTEUR DE PRESSION PRESSURE REDUCING VALVE
	CLAPET DE RETENUE CHECK VALVE
	ROBINET DE SÛRETÉ À PRESSION SAFETY RELIEF VALVE
	UNION VISSÉE THREADED UNION
	FILTRE À TAMIS STRAINER
	THERMOMÈTRE THERMOMETER
	MANOMÈTRE MANOMETER
	BOUCHON VISSÉ ÉTANCHE THREADED END CAP
	TUYAUTERIE MONTANTE UPWARD PIPING
	TUYAUTERIE DESCENDANTE DOWNWARD PIPING
	DRAINAGE DRAINAGE
	ÉVENT VENT
	REGARD DE NETTOYAGE CLEAN OUT
	AVALOIR DE SOL FLOOR DRAIN
	EXISTANT À CONSERVER EXISTING TO REMAIN
	À ENLEVER EXISTING TO REMOVE
	NOUVEAU NEW
	EAU FROIDE POTABLE DOMESTIC COLD WATER
	EAU CHAUDE POTABLE DOMESTIC HOT WATER
	EAU MITIGÉE POTABLE DOMESTIC WARM WATER
	DISPOSITIF ANTI-REFOULEMENT BACKFLOW
	N.O. NORMALEMENT OUVERT NORMALLY OPEN
	N.F. NORMALEMENT FERMÉ NORMALLY CLOSED
	△ O OBTURER DE FAÇON ÉTANCHE À CE POINT BLANK AT THIS POINT
	△ R RACCORDER À CE POINT CONNECT AT THIS POINT
	△ E ENLEVER JUSQU'À CE POINT ET OBTURER DE FAÇON ÉTANCHE LORSQUE NÉCESSAIRE REMOVE UP TO THIS POINT AND BLANK IF NECESSARY
	⊗ OU ⊙ IDENTIFICATION DES NOTES NOTES IDENTIFICATION
	⊠ XX NOMENCLATURE (VOIR DESCRIPTION DES COMPOSANTS) SEE EQUIPMENT DESCRIPTION NUMÉROTATION DE L'ÉQUIPEMENT EQUIPMENT NUMBER

DÉTAIL TYPE DE RACCORDEMENT D'UN MÉLANGEUR
THERMOSTATIQUE
CONNECTION OF A THERMOSTATIC VALVE DETAIL
ÉCHELLE : AUCUNE / SCALE: NONE

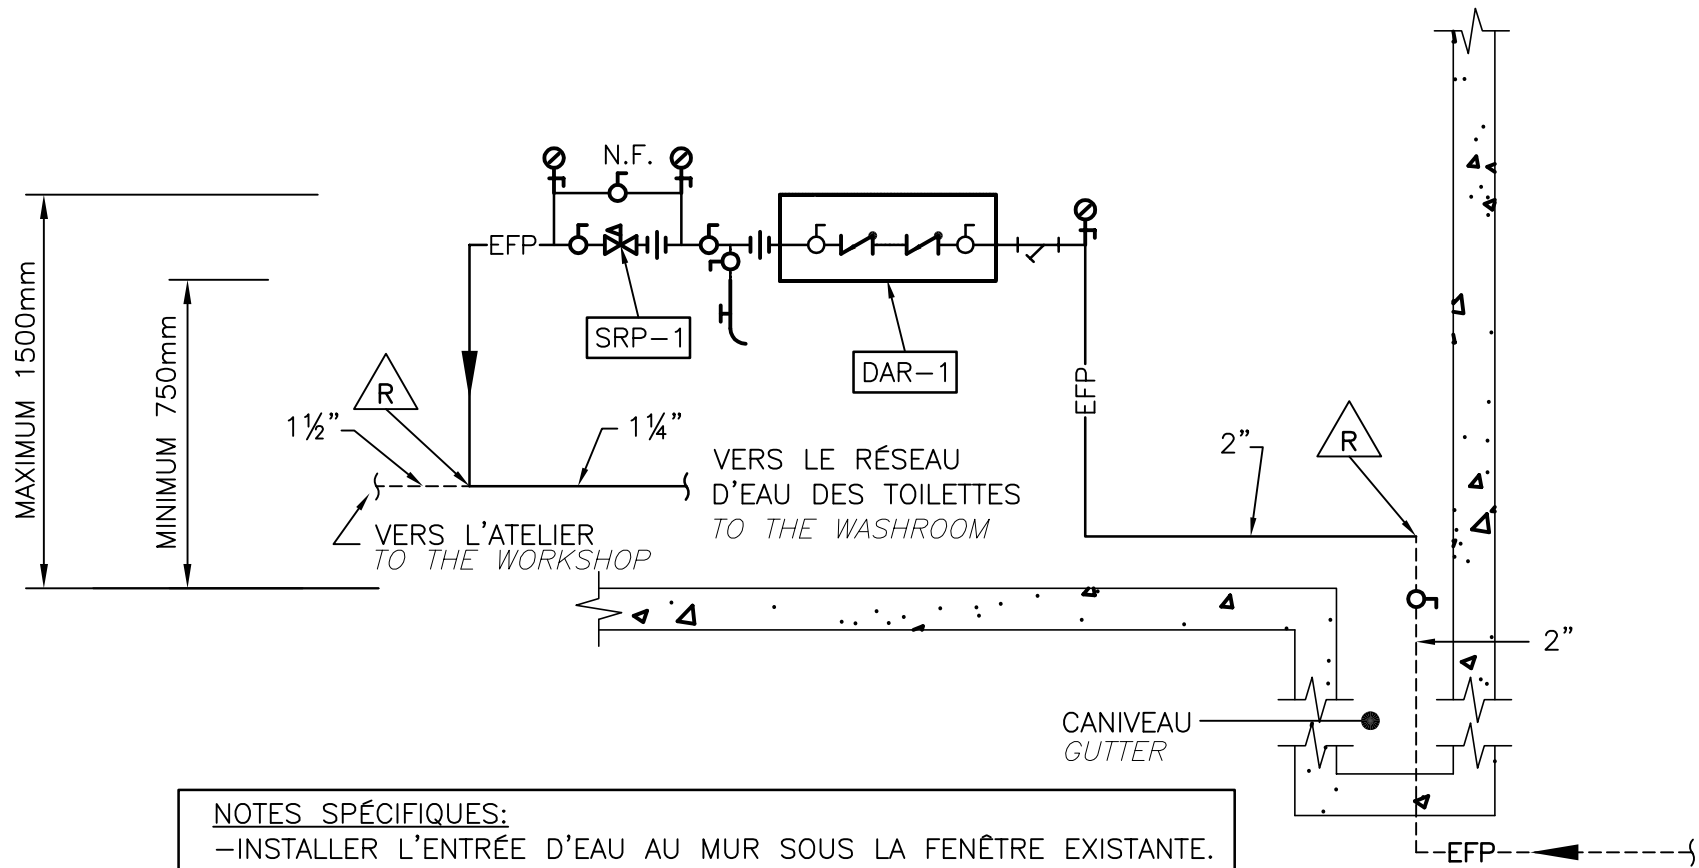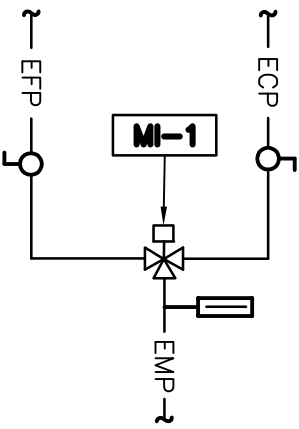

NOTES SPÉCIFIQUES:
-INSTALLER L'ENTRÉE D'EAU AU MUR SOUS LA FENÊTRE EXISTANTE.
INSTALL THE WATER INLET UNDER THE EXISTING WINDOW.
-LE DISPOSITIF ANTI-REFOULEMENT DOIT ÊTRE TESTÉ EN ACCORD AVEC LE CODE CSA B64 PAR UN TECHNICIEN QUALIFIÉ. APOSER L'ÉTIQUETTE D'INSPECTION SUR LE DISPOSITIF.
THE BACKFLOW MUST BE TESTED BY A QUALIFIED TECHNICIAN IN ACCORDANCE WITH THE CODE CSA B64. PUT THE INSPECTION LABEL ON THE BACKFLOW.

DÉTAIL ENTRÉE D'EAU
WATER INLET DETAIL
ÉCHELLE : AUCUNE / SCALE: NONE

0	POUR APPEL D'OFFRES	2015-06-19
Modification		Date

A. No du détail	A. Detail No
B. Localisation	B. Localisation
C. Sur feuille No	C. On sheet No

CONCEPTION: DESING:

Conçu par: Designed by:

FRANÇOIS CÔTÉ, TECH

Dessiné par: Drawn by:

FRANÇOIS CÔTÉ, TECH

Vérifié par: Checked by:

ÉRIC LECLERC, ING

Chargé de projet: Project manager by:

M. BOUCHARD, ING.

VALIDÉ PAR: VALIDATED BY:

Gestionnaire de projet: Project manager:

CLAUDIA GAUDREAU

Gestionnaire principal de projet: Project director:

SOPHIE HUOT

Projet: Project:

RÉPARATION DES SANITAIRES DES
ATELIERS ET DRAINAGES DU SITE -
PHASE II

RÉSERVE NATIONALE DE FAUNE DU
CAP TOURMENTE

REPAIRS OF WORKSHOP
WASHROOMS AND SITE DRAINAGE -
PHASE II

Titre du dessin: Drawing title:

PLOMBERIE

DÉMOLITION / DEMOLITION
EAU DOMESTIQUE ET DRAINAGE
DOMESTIC WATER AND DRAINAGE

Date: JANVIER 2015 / JANUARY 2015

Échelle: INDICUÉE

Scale: AS SHOWN

Réf. Consultant: 22906A

Ref. Consultant:

No de référence: Ministère:

Reference no Ministry:

R.064816.019