


PARC NATIONAL DE LA MAURICIE RECONSTRUCTION - BÂTIMENT A CAMPING MISTAGANCE

702, 5e RUE DE LA POINTE
SHAWINIGAN, QC, G9N 1E9

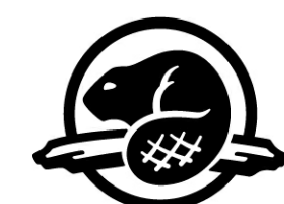

Parcs
Canada

Parks
Canada

1290 - MÉCANIQUE

23 AOÛT 2016 - POUR SOUMISSION

LISTE DES PLANS	
No.	TITRE
M01	MÉCANIQUE BÂTIMENT A - PLOMBERIE DÉMANTÈLEMENT & NOUVELLE CONSTRUCTION
M02	MÉCANIQUE BÂTIMENT A - PLOMBERIE TABLEAU, DIAGRAMME & DÉTAIL
M03	MÉCANIQUE BÂTIMENT A - VENTILATION NOUVELLE CONSTRUCTION
M04	MÉCANIQUE BÂTIMENT A DEVIS


INGÉNIEUR MÉCANIQUE ET ÉLECTRIQUE DE BÂTIMENT:

ENERCO Groupe-conseil s.e.n.c.

2216 Louis-Allyson
Trois-Rivières (Québec) G8Z 4P3
819 519-2090 • contact@energocg.com

Solutions créatives et durables

INGÉNIEUR STRUCTURE:

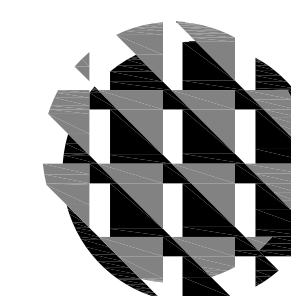

SM'

LES CONSULTANTS
S.M. INC.

3350, boul. Gene-H. Kruger, Trois-Rivières (Québec) G9A 4M3
Tél. : 819.375.4401 / Téléc. : 819.375.6294
groupesm.com

POUR SOUMISSION
23 AOÛT 2016
NE PAS UTILISER
POUR CONSTRUCTION

MÉCANIQUE

CAMPING MISTAGANCE / POUR SOUMISSION - 2016-08-23

PROJET 1290 PAGE M00

POUR SOUMISSION
23 AOÛT 2016
NE PAS UTILISER
POUR CONSTRUCTION

0	POUR SOUMISSION	16-08-23
révisions		date

A	A no. du détail
B	B no. de la feuille-où détail exigé
C	C no. de la feuille-où détaillé

Projet
PARCS CANADA
702, 5e RUE DE LA POINTE
SHAWINIGAN QC, G9N 1E9
**RECONSTRUCTION BÂTIMENT A
CAMPING MISTAGANCE
PARC NATIONAL DE LA MAURICIE**

Dessin
MÉCANIQUE
**BÂTIMENT A
PLOMBERIE**
DÉM. & NOUVELLE CONSTRUCTION

Conçu par
YVES HAMEL, ing. 2016-05-09
Date

Dessiné par
PIER-LUC BUREAU, tech. 2016-05-09
Date

Approuvé par
YVES HAMEL, ing. 2016-05-09
Date

Soumission
Gestionnaire de projet TPSGC

No de projet
45365954

No de projet
1290

TPSGC
Nom du fichier
139404

Client
1290M01

No de plan ou dessin
No feuille
M01 / 04

LÉGENDE PLOMBERIE	
ABRÉVIATION	
C/A	COMPLET AVEC
E.B.	EN BAS
EE	ÉQUIPEMENT À ENLEVER
EAR	ÉQUIPEMENT À REMPLACER
ER	ÉQUIPEMENT REMPLACÉ
EAD	ÉQUIPEMENT À DÉPLACER
EC	ÉQUIPEMENT À CONSERVER
ED	ÉQUIPEMENT DÉPLACÉ
P.A.	PORTE D'ACCÈS
GÉNÉRAL	
	COUPURE DE LIGNE
	NUMÉRO DE NOTE
	IDENTIFICATION DES ÉQUIPEMENTS
TYPE DE LIGNE	
	EXISTANT À DÉMANTÉLER
	TUYAUTERIE DE DRAINAGE
	EAU CHAUDE DOMESTIQUE
	EAU FROIDE DOMESTIQUE
	TUYAUTERIE D'ÉVÈNT
	TUYAUTERIE DE GAZ PROPANE
	NOUVEAU
PLOMBERIE	
	CONDUIT DE FUMÉE
	AIRE DE COMBUSTION
	TUYAUTERIE VERS LE BAS
	TUYAUTERIE VERS LE HAUT
	DRAIN DE PLANCHER
	DRAIN DE PLANCHER ENTOURNOIR
	REGARD DE NETTOYAGE
	RÉGULATEUR / RÉGULATEUR
	VALVE D'ISOLEMENT
	SORTIE ARROSAGE
	MANOMÈTRE AVEC VALVE
	TAMIS
	UNION
	DISPOSITIF ANTIREFOULEMENT
	RÉSERVOIR D'EXPANSION

NOTES DÉMANTÈLEMENT

L'ENTREPRENEUR DEVRA PRÉVOIR LA MANUTENTION DES ÉQUIPEMENTS À REMETTRE AU PROPRIÉTAIRE DU SITE DU CHANTIER JUSQU'AU BUREAU DES OPÉRATIONS SITUÉ AU 50 CHEMIN DU LAC-GOULET, SAINT-MATHIEU-DU-PARC.

DÉMANTÈLEMENT SÉLECTIF SEULEMENT, LES TRAVAUX DE DÉMANTÈLEMENT DE L'ENTREPRENEUR EN PLOMBERIE COMPRENNENT SEULEMENT LES TRAVAUX INDICUÉS AU PLANS. LE DÉMANTÈLEMENT DE TOUTES LES TUYAUTERIES SOUS-TERRÉ ET HORS-TERRÉ EST À LA CHARGE DE L'ENTREPRENEUR GÉNÉRAL.

NOTES NOUVELLES CONSTRUCTION


A. LA TUYAUTERIE D'EAU DOMESTIQUE DOIT ÊTRE INSTALLÉE AVEC UNE PENTE VERS LES POINTS BAS. TEL QUE LAVABOS, CABINETS D'ASSISANCE ET ROBINETS DE VIDANGE.

B. NE PAS CRÉER DE POINT BAS INUTILEMENT. INSTALLER DES ROBINETS DE PURGE À TOUS LES POINTS BAS.


C. ALIMENTATION EN EAU DOMESTIQUE DES APPAREILS SANITAIRES PAR LE HAUT.

D. TOUTS LES ÉQUIPEMENTS À DÉPLACER COMPRENNENT LA RÉINSTALLATION DE LA ROBINETTERIE EXISTANTE. FOURNIR DE NOUVELLES VALVES D'ARRÊT MUNI D'ANTI-BÉLIER INTÉGRÉ.


E. INTERCEPTER LES TUYAUTERIES D'EAU DOMESTIQUE À LEUR POINT HAUT ET INSTALLER UNE VALVE DE PURGE DANS LA SALLE MÉCANIQUE À HAUTEUR DE SERVICE.

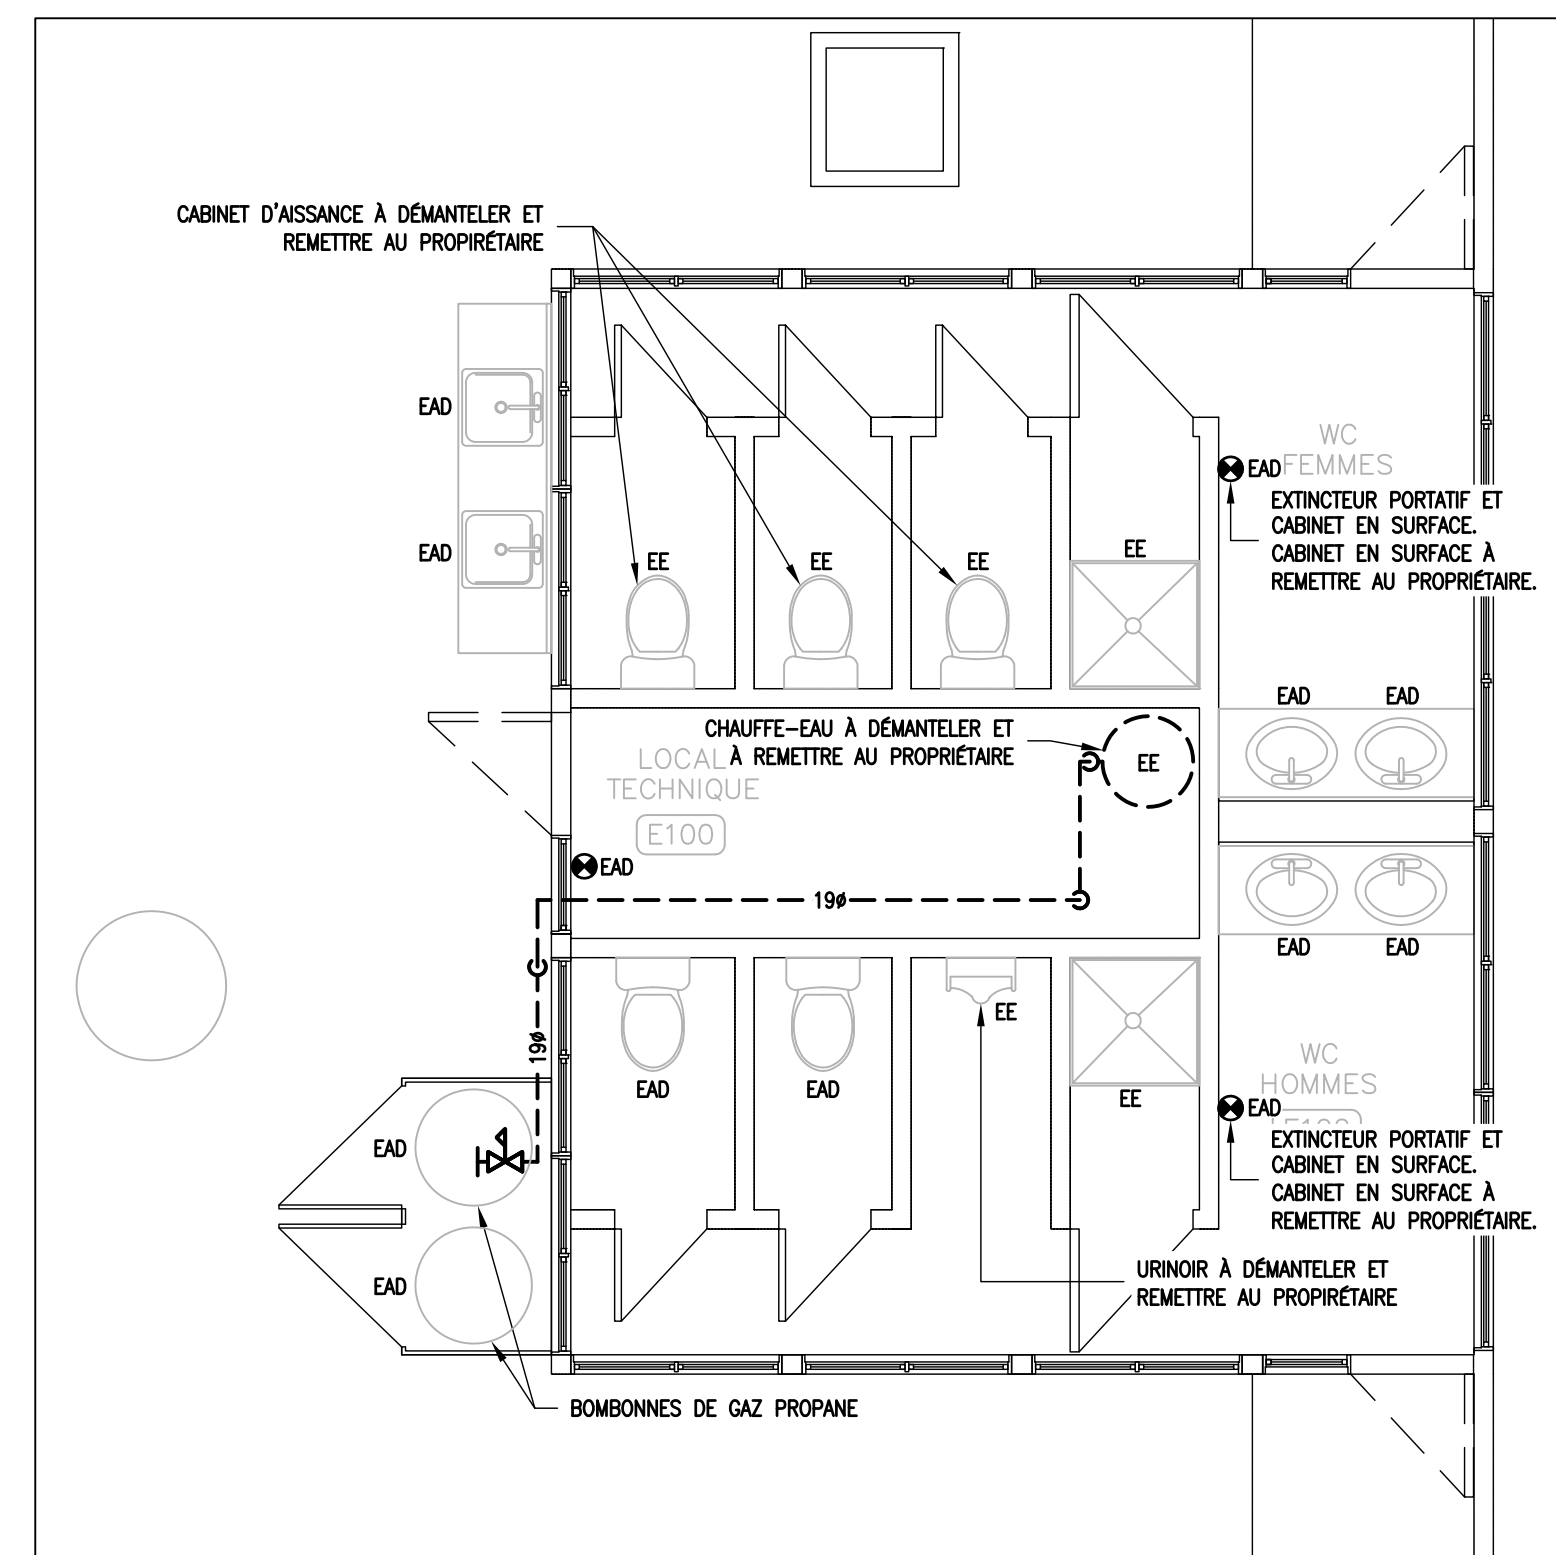

DÉMANTÈLEMENT - PLOMBERIE & GAZ PROPANE
ÉCHELLE : 1:50

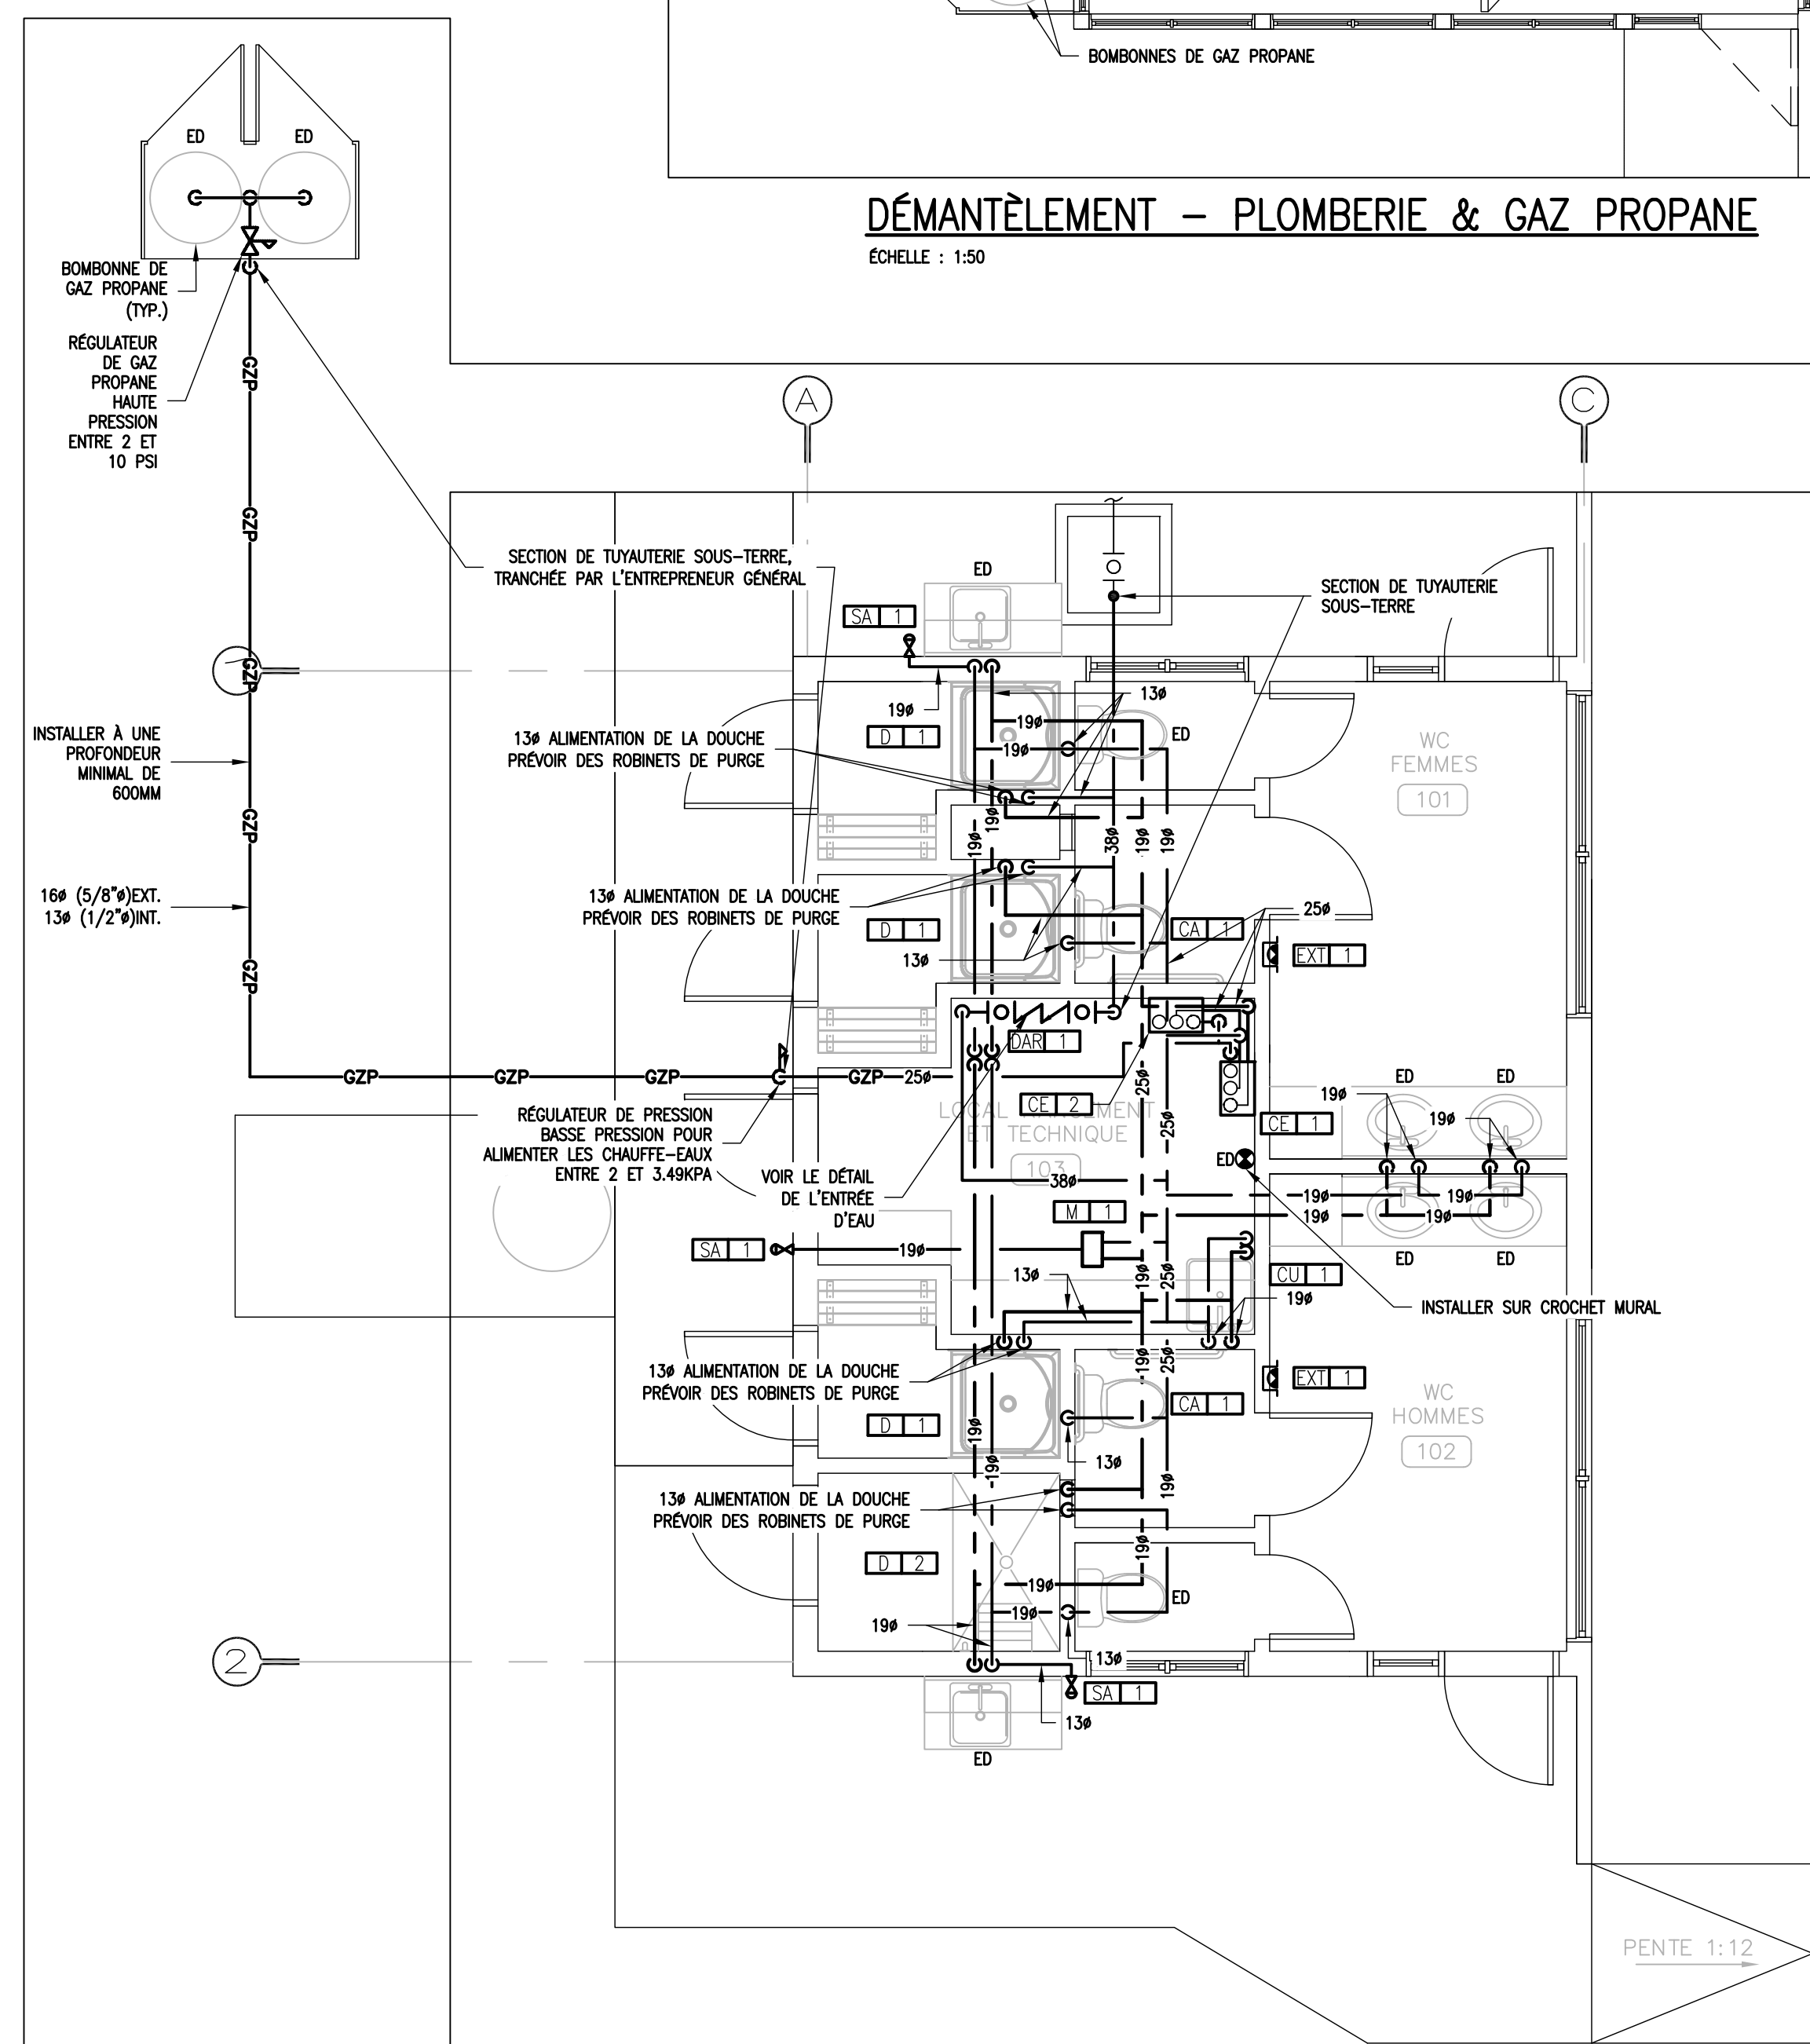

NOUVELLE CONSTRUCTION - EAU DOMESTIQUE & GAZ PROPANE
ÉCHELLE : 1:50

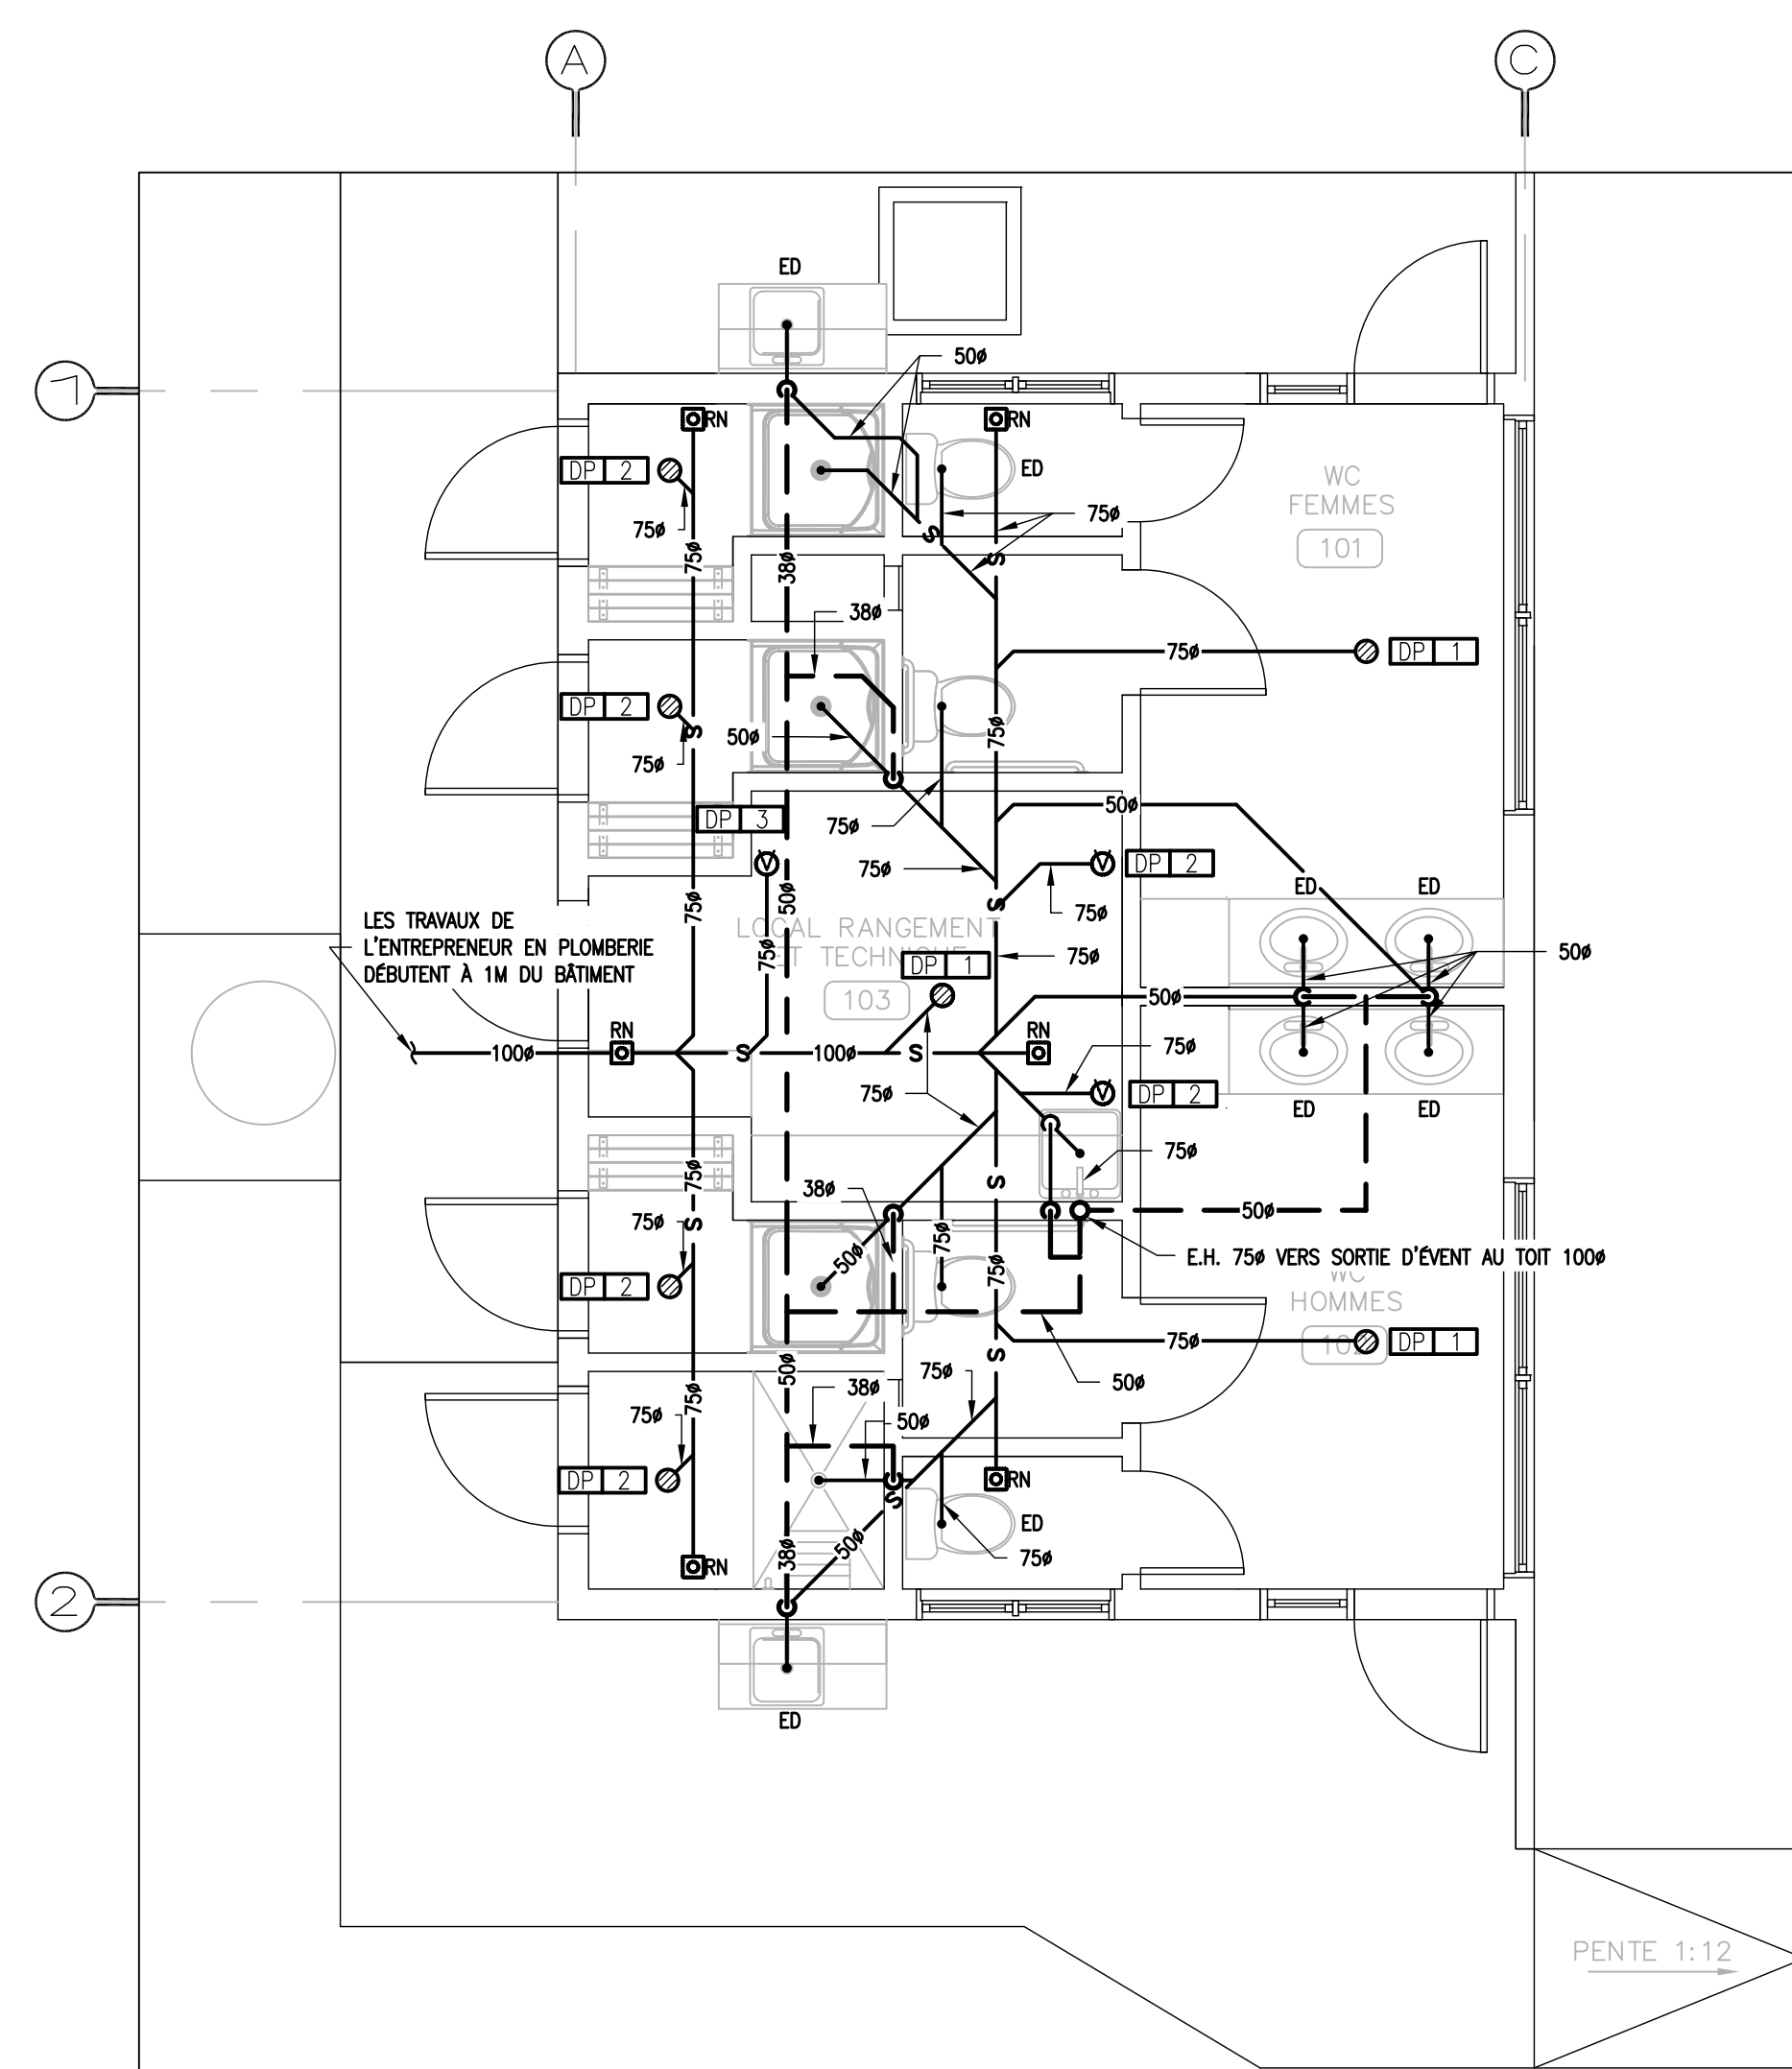

NOUVELLE CONSTRUCTION - DRAINAGE SANITAIRE
ÉCHELLE : 1:50



2016-08-24

POUR SOUMISSION
23 AOÛT 2016
NE PAS UTILISER
POUR CONSTRUCTION

0	POUR SOUMISSION	16-08-23
révisions		date

A	A no. du détail
B	B no. de la feuille-où détail exigé
C	C no. de la feuille-où détaillé

Projet
PARCS CANADA
702, 5^{EME} RUE DE LA POINTE
SHAWINIGAN QC, G9N 1E9
**RECONSTRUCTION BÂTIMENT A
CAMPING MISTAGANCE
PARC NATIONAL DE LA MAURICIE**

Dessin
MÉCANIQUE
**BÂTIMENT A
PLOMBERIE**
TABLEAU, DIAGRAMME & DÉTAIL

Conçu par	YVES HAMEL, ing.	2016-05-09	Date
Dessiné par	PIER-LUC BUREAU, tech.	2016-05-09	Date
Approuvé par	YVES HAMEL, ing.	2016-05-09	Date
Soumission	Gestionnaire de projet TPSGC		

No de projet	45365954	No de projet	1290
TPSGC		Client	
Nom du fichier	139404	No de classement	
1290M01			
No de plan ou dessin		No feuille	M02 / 04

TABLEAU DES APPAREILS DE PLOMBERIE ET ACCESSOIRES										
IDENTIFICATION	DESCRIPTION	MANUFACTURIER	MODÈLE	CONSTRUCTION	INSTALLATION	DIMENSIONS (mm)	MODÈLE ROBINETTERIE	MODÈLE BONDE DE VIDANGE	MODÈLE DE SIPHON	NOTES
ANTI-BÉLIER	ANTI-BÉLIER MÉCANIQUE	SIoux CHIEF	SÉRIE HYDRA-RESTER	N/A	N/A	N/A	N/A	N/A	N/A	DIMENSION SELON LE NOMBRE D'APPAREIL PROTÉGÉ
CA-1	CABINET D'AISANCE HANDICAPÉ	AMERICAN STANDARD	CADET PRO 215AA.004 CUVETTE #4188A 054 RÉSERVOIR #3517A 101	PORCELAINE	AU PLANCHER	N/A	N/A	N/A	N/A	FOURNIR AVEC: SIÈGE ZURN Z5957SS-EL, VALVE D'ARRÊT ET HOSE TRESSÉE ZH8824CRLKQ-8870-12PC
CE-1 & CE-2	CHAUFFE-EAU	JOHN WOOD	T-H3-DV-540H	N/A	MURALE	N/A	N/A	N/A	N/A	FOURNIR AVEC: ENSEMBLE DE NEUTRALISATION DU CONDENSAT TH-NT01 ET TERMINAISON CONCENTRIQUE 750 TH-CVPVC33. AIR DE COMBUSTION ET CONDUIT DE FUMÉE EN PVCC 636 (90°C).
CU-1	CUVE DE CONCIERGE	ZURN	Z1996-24-BS-HH-MH-SDL-WG24	COMPOSITE HAUTE DENSITÉ	AU PLANCHER	610 x 610 x 254	ZURN Z843M1-XL	N/A	N/A	FOURNIR AVEC: ANTI-BÉLIER SUR LES TUYAUTERIES D'EAU DOMESTIQUE
DAR-1	DISPOSITIF ANTIREFOULEMENT	WILKINS	350-XL	LAITON	N/A	380	N/A	N/A	N/A	FOURNIR AVEC: TAMIS EN Y MODÈLE SXL-1-1/2.
D-1	DOUCHE	MAAX	ALLIA SH-3636 107007-S (2 PIÈCES)	ACRYLIQUE	AU PLANCHER	900 x 900 x 1975	DELTA FINITION ET POMME DE DOUCHE T17T238	N/A	N/A	FOURNIR AVEC : ROBINETTERIE BRUTE DELTA R10-000UNWS, DRAIN ZURN FD2275-BR2, PÔLE DE DOUCHE ASI 1204-36, RIDEAU DE DOUCHE ASI 1200SHU-V-42 ET CROCHET ASI W-1200SHU.
D-2	DOUCHE	MAAX	BFS-48F 105088 (1 PIÈCE)	FIBRE DE VERRE	AU PLANCHER	1289 X 1003 X 2007	DELTA T17T038 ET POMME DE DOUCHE DELTA 52003-UF	N/A	N/A	FOURNIR AVEC : ROBINETTERIE BRUTE DELTA R10-000UNWS, COUDE D'ALIMENTATION DELTA 50560, DRAIN ZURN FD2275-BR2, PÔLE DE DOUCHE ASI 1204-60, RIDEAU ASI 1200SHU-V-72 ET CROCHET ASI W-1200SHU. DOUCHE COMPLET AVEC SIÈGE, COORDONNER LE FINI ET LE CÔTÉ DROIT OU GAUCHE AU CHOIX DE L'ARCHITECTE. BARRÈRE DE SOUTIEN 450 ET 750 EN ACIER INOXYDABLE (106) ET PORTE-SAVON ENCASTRÉ OPT20059 -106, COULEUR ET CÔTÉ AU CHOIX DE L'ARCHITECTE.
DP-1	DRAIN DE PLANCHER	ZURN	ZN211-B5	BÂTI EN FONTE	AU PLANCHER	75	N/A	N/A	N/A	FOURNIR AVEC: DISPOSITIF TRAP-GUARD.
DP-2	DRAIN DE PLANCHER	ZURN	ZN415-B5	BÂTI EN FONTE	AU PLANCHER	75	N/A	N/A	N/A	FOURNIR AVEC : DISPOSITIF TRAP-GUARD
DP-3	DRAIN DE PLANCHER ENTONNOIR	ZURN	ZN211-BF	BÂTI EN FONTE	AU PLANCHER	75	N/A	N/A	N/A	FOURNIR AVEC : DISPOSITIF TRAP-GUARD
EXT-1	CABINET SEMI-ENCASTRÉ POUR EXTINCTEUR	C.F.H. SECURITÉ INC.	CE-950-1	N/A	CABINET SEMI-ENCASTRÉ	368 x 762 x 100	N/A	N/A	N/A	FOURNIR AVEC: EXTINCTEUR PORTATIF FOURNI PAR PROPRIÉTAIRE, INSTALLER PAR L'ENTREPRENEUR PLOMBIER DANS LE CABINET SEMI-ENCASTRÉ.
RN	REGARD DE NETTOYAGE	ZURN	ZN-1602-SP	N/A	N/A	N/A	N/A	N/A	N/A	N/A
RX-1	RÉSERVOIR D'EXPANSION	AMTROL	THERM-X-TROL ST-8	ACIER	AU PLANCHER	15"Ø x 24	N/A	N/A	N/A	N/A
SA-1	SORTIE D'ARROSAGE	ZURN	Z1345	N/A	MURALE	N/A	N/A	N/A	N/A	DIMENSION SELON LE MUR EXTÉRIEUR
M-1	MÉLANGEUR THERMOSTATIQUE	ZURN	ZW1070XL	N/A	N/A	19	N/A	N/A	N/A	N/A


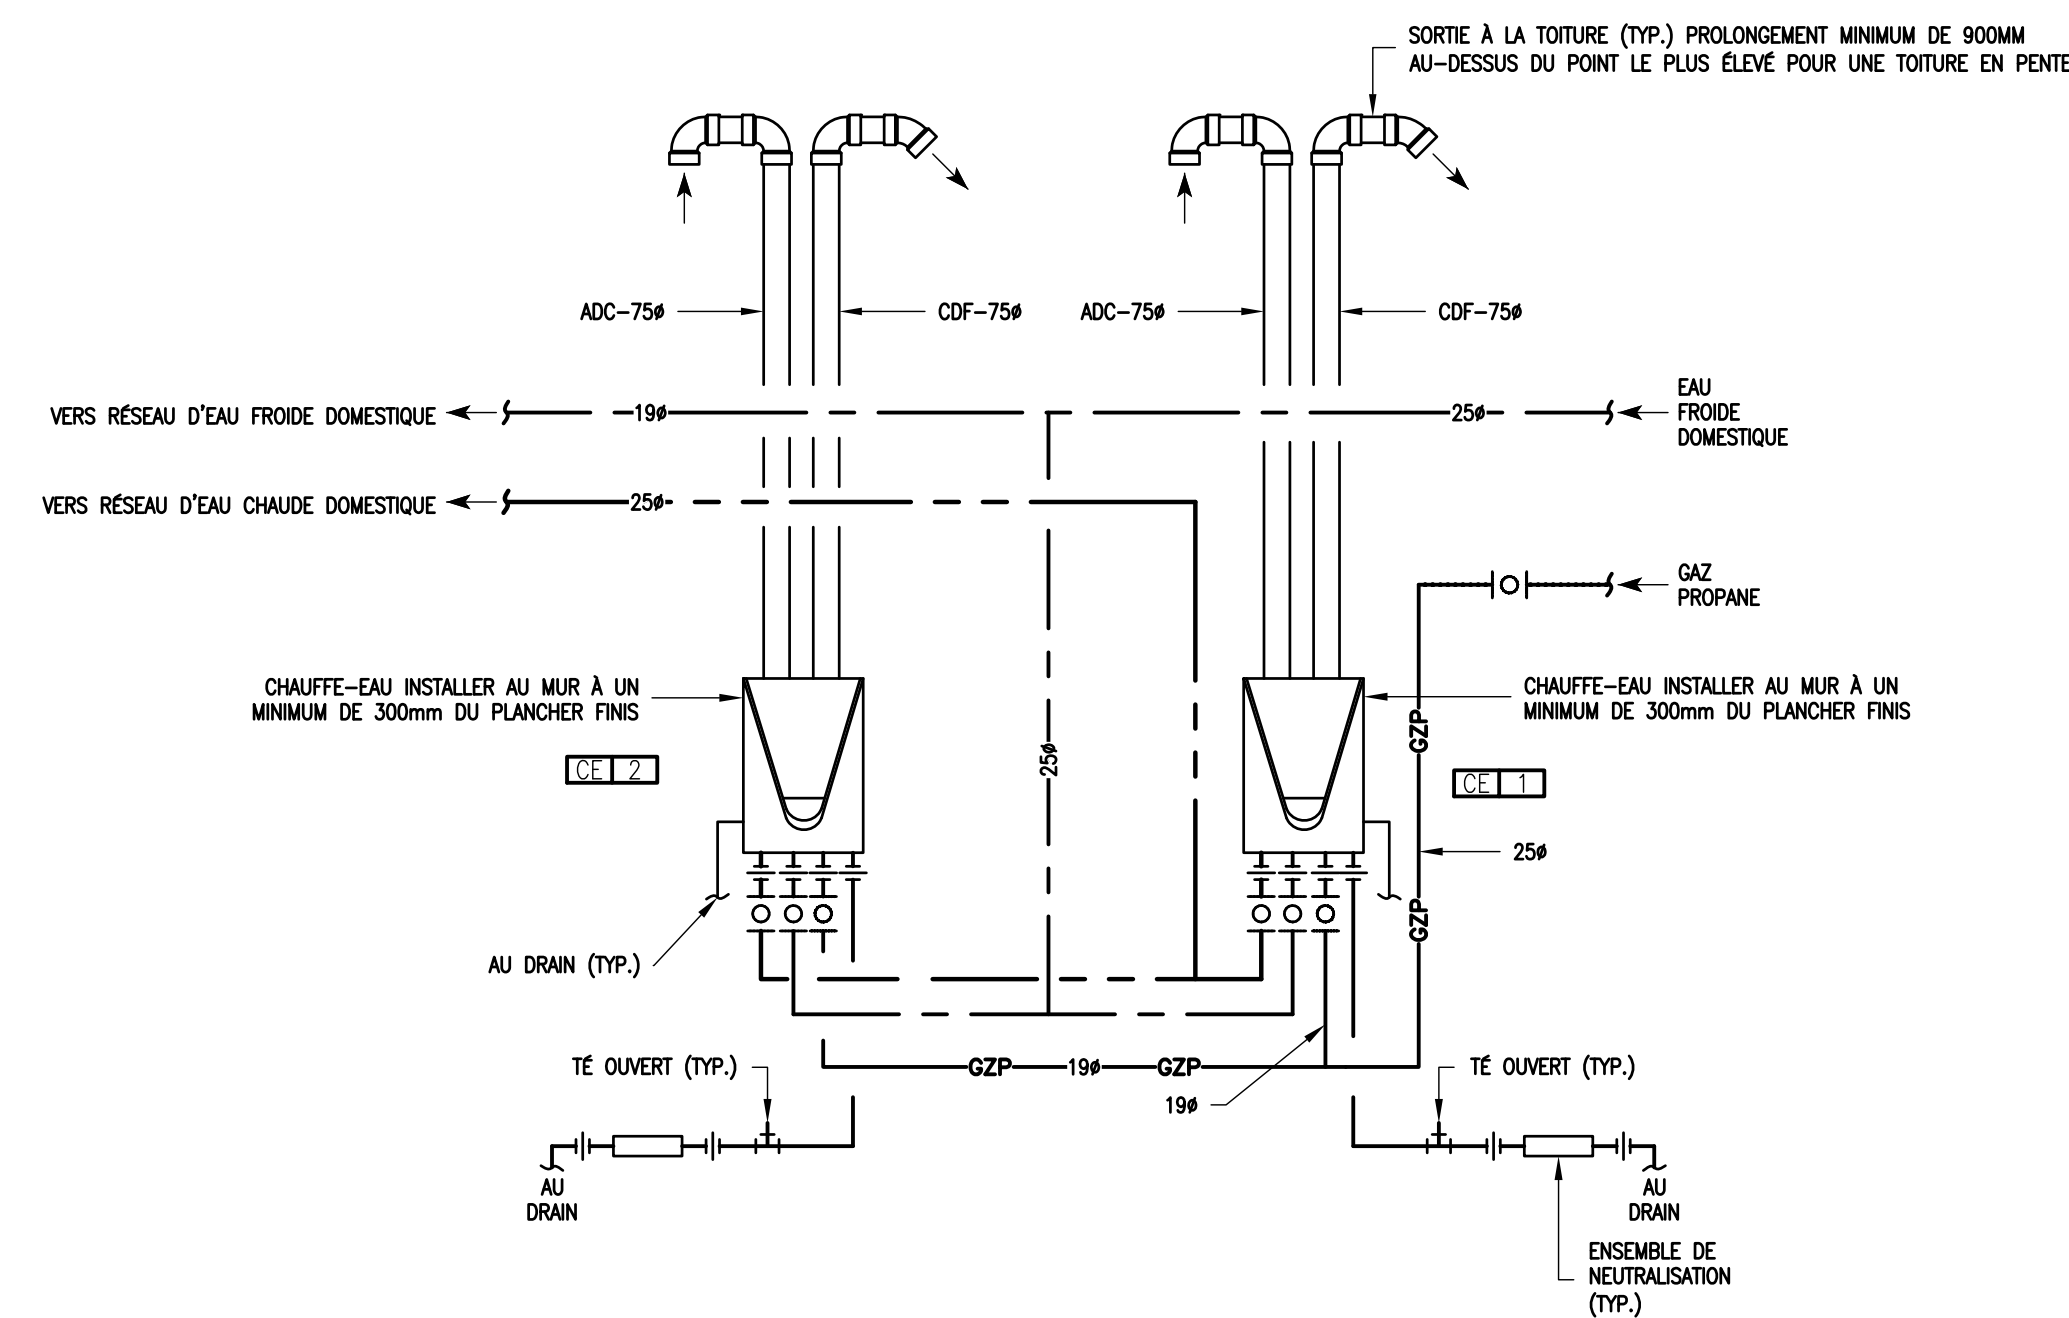


DIAGRAMME - RACCORDEMENT DES CHAUFFE-EAUX
ÉCHELLE : AUCUNE

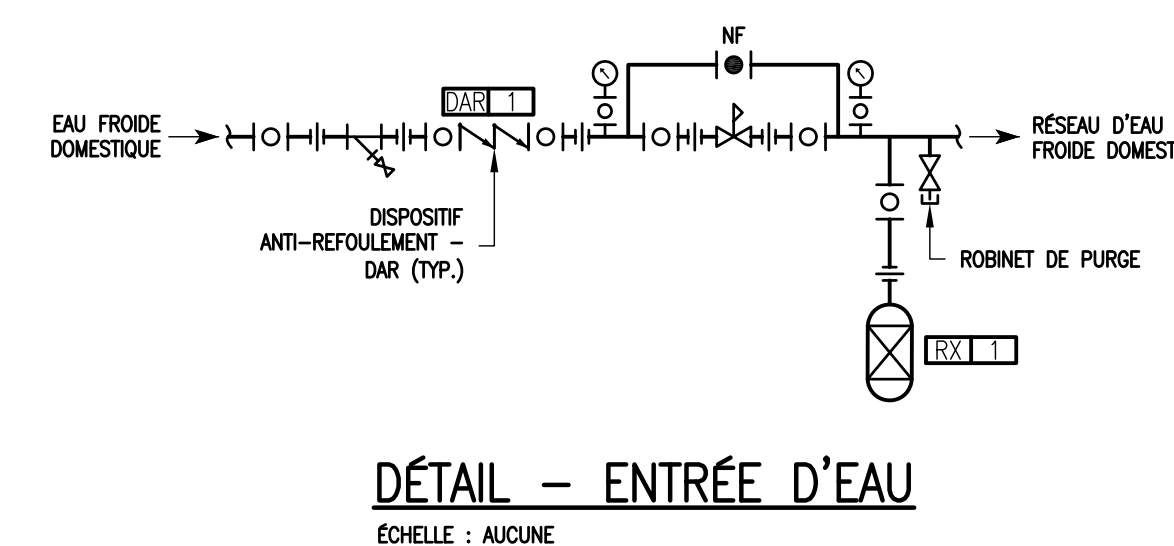

POUR SOUMISSION
 23 AOÛT 2016
NE PAS UTILISER
POUR CONSTRUCTION

0	POUR SOUMISSION	16-08-23
révisions		date

A	A no. de détail
B	B no. de la feuille—où détail exigé
C	C no. de la feuille—où détaillé

Projet
PARCS CANADA
 702, 5^{ÈME} RUE DE LA POINTE
 SHAWINIGAN QC, G9N 1E9
**RECONSTRUCTION BÂTIMENT A
 CAMPING MISTAGANCE
 PARC NATIONAL DE LA MAURICIE**

Dessin
MÉCANIQUE
**BÂTIMENT A
 VENTILATION
 NOUVELLE CONSTRUCTION**

Conçu par	YVES HAMEL, ing.	2016-05-09	Date
Dessiné par	PIER-LUC BUREAU, tech.	2016-05-09	Date
Approuvé par	YVES HAMEL, ing.	2016-05-09	Date
Soumission	Gestionnaire de projet TPSCC		

No de projet	45365954	No de projet	1290
TPSCC		Client	
Norm du fichier	1290M02	No de classement	
No de plan ou dessin		No feuille	M03 / 04

TABLEAU DES VOIETS MOTORISÉS						
IDENTIFICATION	SYSTÈME	MANUFACTURIER	MODÈLE	DIMENSIONS (mm)	TYPE DE LAMES	FIXATION
VM-1	VA-1	TAMCO	9000	350x250	OPPOSÉES	À BRIDES

TABLEAU DES PERSIENNES						
IDENTIFICATION	QTÉE	APPLICATION	MANUFACTURIER	MODÈLE	DIMENSIONS (mm)	TYPE CADRE
PER-1	1	ASPIRATION AIR FRAIS	TROLEC	TW-445	600x600	T
PER-2	1	ÉVACUATION AIR VICIÉ	TROLEC	TZ-445	600x600	T

OPTIONS :
 1- GRILLE PARE-OISEAU 13mmx13mm
 2- COULEUR DE FINITION AU CHOIX DE L'ARCHITECTE

TABLEAU DES GRILLES D'ALIMENTATION ET DES DIFFUSEURS								
LOCAL	IDENTIFICATION	QTÉE	MANUFACTURIER	MODÈLE	DIMENSIONS (mm)	COLLET (mm)	TYPE BORDURE	DÉBIT (l/s)
DOUCHES (4X)	DIF-1	1	TITUS	TMS-AA - 2 VOIES	300x300	150	1	33
101	DIF-1	1	TITUS	TMS-AA	300x300	150	1	66
102	DIF-1	1	TITUS	TMS-AA	300x300	150	1	66
103	DIF-1	1	TITUS	TMS-AA - 2 VOIES	300x300	150	1	68

TABLEAU DES GRILLES DE RETOUR, D'ÉVACUATION ET DE TRANSFERT							
LOCAL	IDENTIFICATION	QTÉE	MANUFACTURIER	MODÈLE	DIMENSIONS (mm)	TYPE BORDURE	DÉBIT (l/s)
DOUCHES (4X)	GR-1	1	TITUS	350FS	150x150	1	33
101	GR-1	2	TITUS	350FS	150x150	1	33
102	GR-1	2	TITUS	350FS	150x150	1	33
103	GR-1	1	TITUS	350FS	250x250	1	68

TABLEAU DES VENTILATEURS							
IDENTIFICATION	DÉBIT (l/s)	PRESSIION STATIQUE EXTREME (Pa)	TENSION	PUISSANCE MOTEUR (W)	MANUFACTURIER	MODÈLE	OPTIONS
VA-1	333	125	120-1-60	186	COOK	SQND-EC 100SQN17DEC	OPTIONS 1, 2, 4, 5, 7, 8, 9
VE-1	333	125	120-1-60	186	COOK	SQND-EC 100SQN17DEC	OPTIONS 2, 4, 5, 7, 8, 9

OPTION:
 1- CAISSON FILTRE 2" D'ÉPAISSEUR
 2- CABINET ISOLÉ ACOUSTIQUEMENT
 3- GARDE PROTECTEUR POUR MOTEUR, POULIES ET COURROIE
 4- RESSORTS ANTIVIBRATION
 5- SECTIONNEUR SANS FUSIBLE
 6- POULIE VARIABLE
 7- EXTENSION DE LUBRIFICATION POUR ROUEMENTS
 8- FILTRE À CHARPIE
 9- VARIATEUR DE VITESSE


TABLEAU DES SERPENTINS ÉLECTRIQUE									
IDENTIFICATION	LOCAL	SYSTÈME	MANUFACTURIER	MODÈLE	PUISSANCE (kW)	TENSION	TYPE	DIAMÈTRE (mm)	CONTRÔLE
SE-1	101	VA-1	THERMOLEC	FC	16	240-1-60	À BRIDES	350x250	CA-C1-TO-P6-X1-C3-AD-A5

LÉGENDE VENTILATION

ABBREVIATION
 P.A. PORTE D'ACCÈS

GÉNÉRAL
 ① NUMÉRO DE NOTE
 (XXX) IDENTIFICATION DES ÉQUIPEMENTS

VENTILATION
 ○ DÉCALAGE VERS LE BAS
 ○ DÉCALAGE VERS LE HAUT
 + VOLET DE BALANCEMENT
 ▽ RÉDUCTEUR
 ▽ TRANSITION CARRÉ À ROND
 ▽ GRILLE DE RETOUR (GR)
 ▽ GRILLE D'ALIMENTATION (GA)
 ▽ DIFFUSEUR - 2 PROJECTIONS
 ▽ DIFFUSEUR - 4 PROJECTIONS
 ▽ CONDUIT FLEXIBLE
 ▽ SERPENTIN ÉLECTRIQUE (SE)
 ▽ VOLET GRATITAIRE
 ▽ VOLET MOTORISÉ (VM)

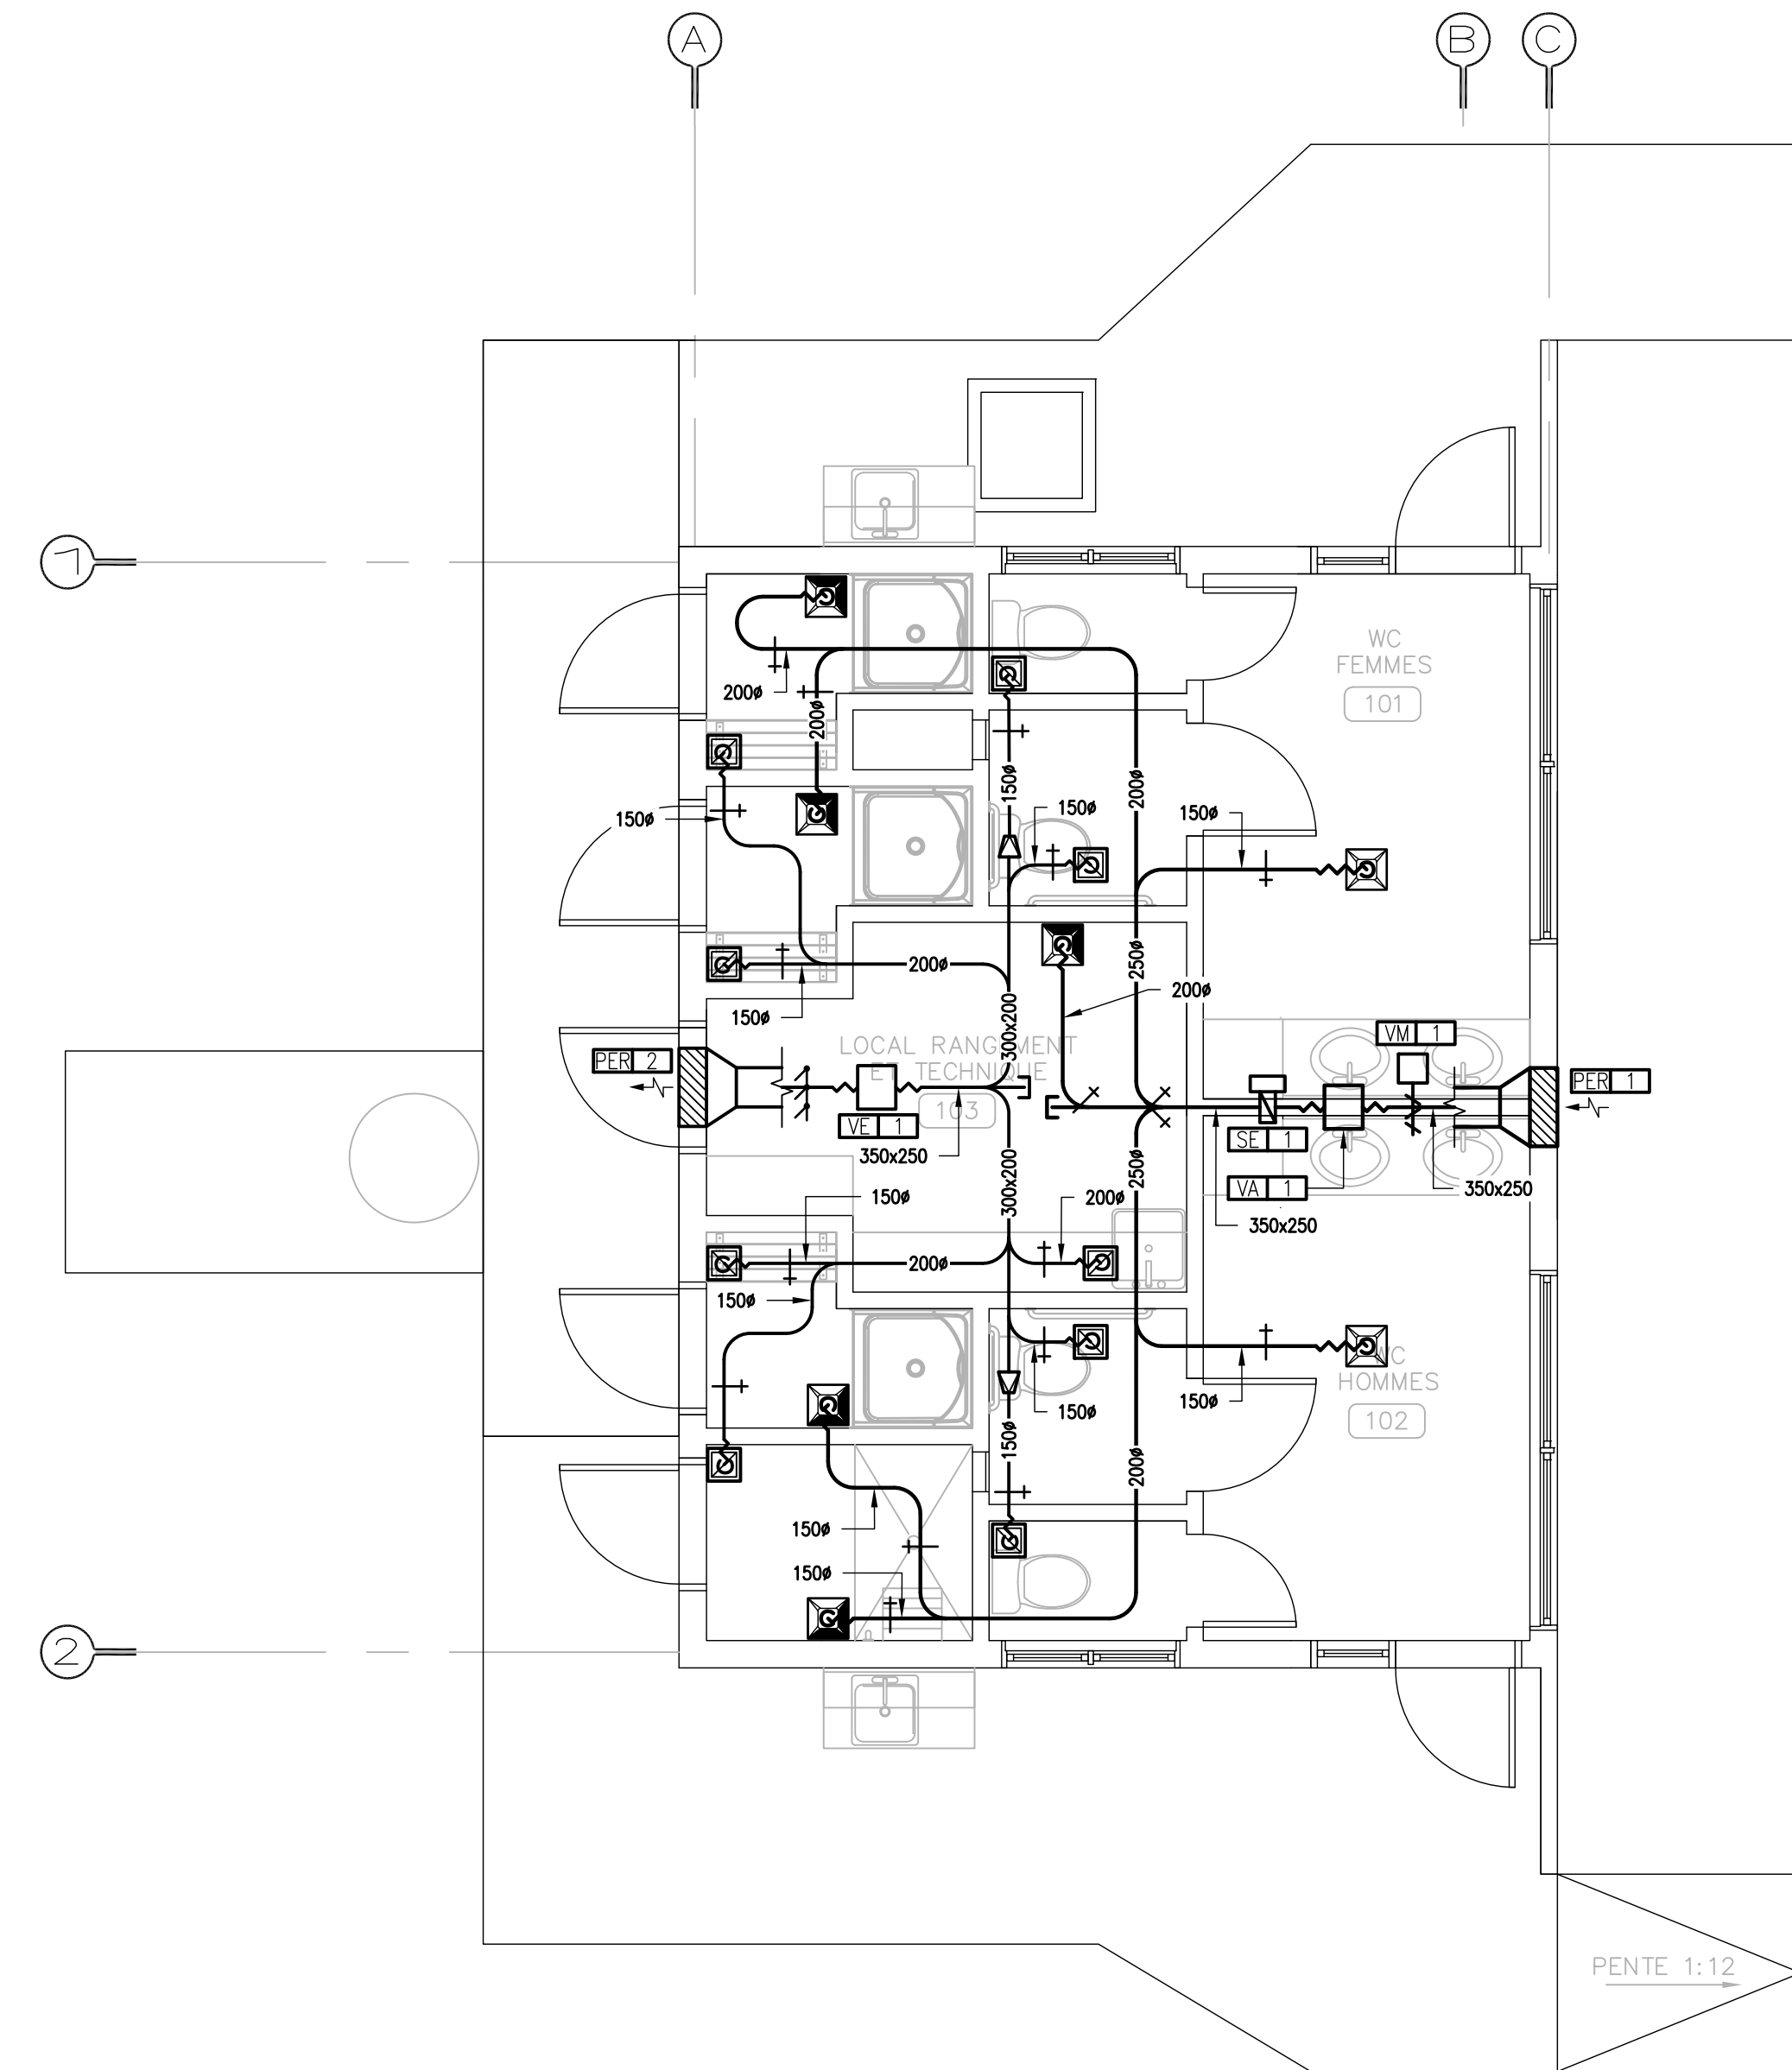

RÉAMÉNAGEMENT - VENTILATION
 ÉCHELLE : 1:50



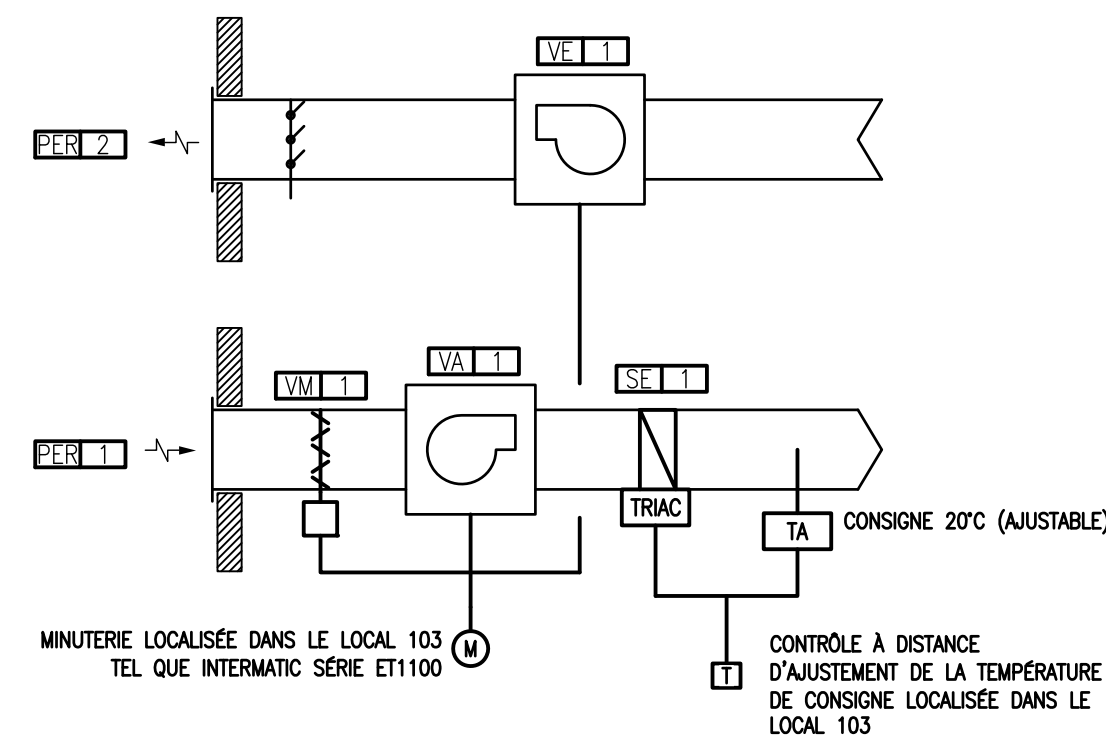


DIAGRAMME DE CONTRÔLE - SYSTÈME VA-1 & VE-1
 ÉCHELLE : AUCUNE

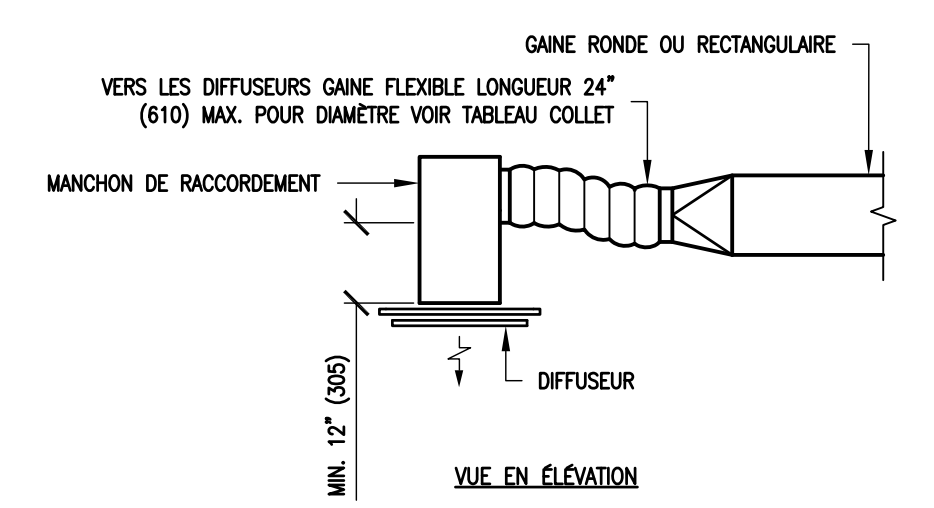

DÉTAIL DE RACCORDEMENT - DIFFUSEUR
 ÉCHELLE : AUCUNE

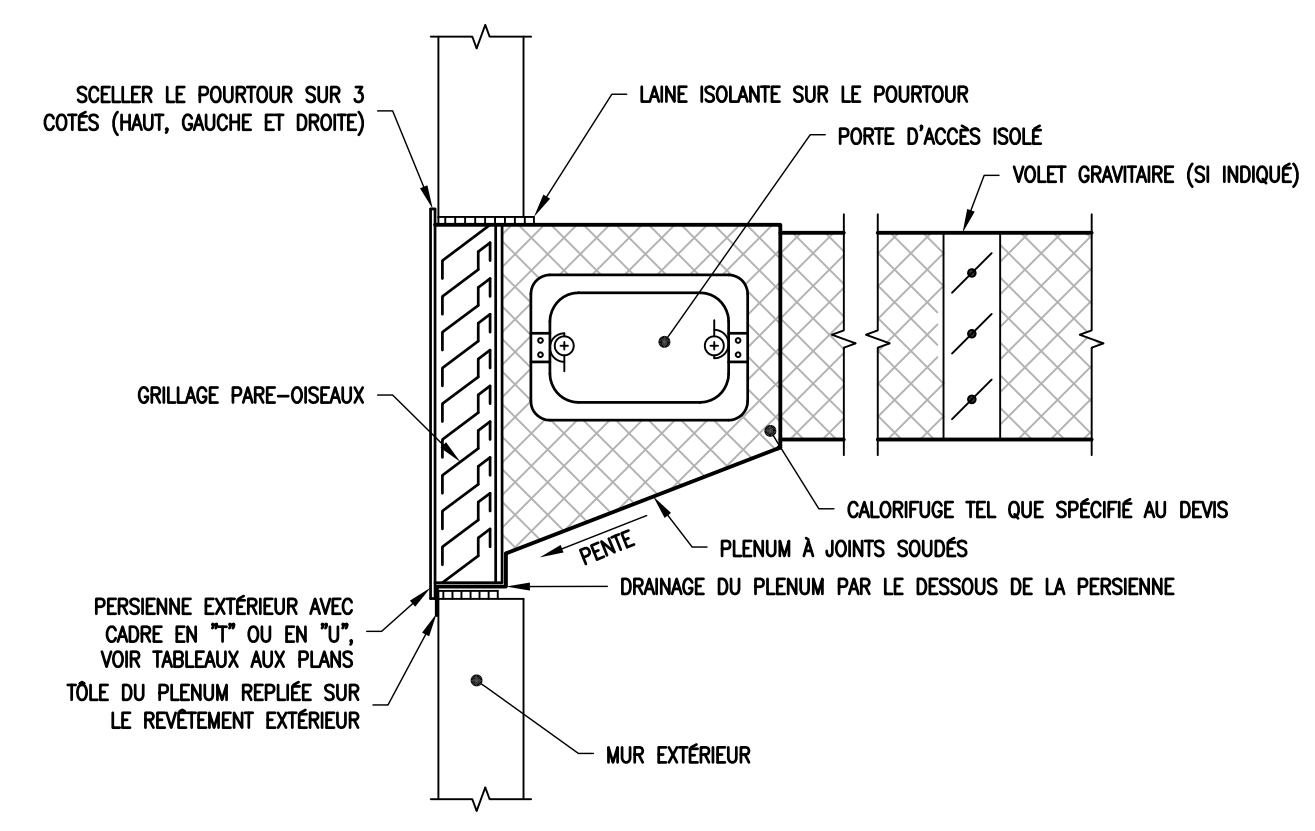

DÉTAIL - PERSIENNE
 ÉCHELLE : AUCUNE



