


- GENERAL NOTES
1. THIS CONTRACTOR SHALL BE RESPONSIBLE FOR VERIFICATION OF LOCATION, QUANTITY AND SIZE OF ALL EXISTING SERVICES PRIOR TO COMMENCING WORK/ORDERING MATERIAL.
 2. THIS CONTRACTOR SHALL BE RESPONSIBLE FOR ALL DRAINING AND REFILLING OF ALL PIPING SYSTEMS AS NECESSARY TO COMPLETE WORK.
 3. THIS CONTRACTOR SHALL COORDINATE ANY SHUT-DOWN REQUIREMENTS/RESTRICTIONS WITH BUILDING OWNER PRIOR TO COMMENCING WORK. ANY DRAINING/REFILLING/SHUT-DOWNS SHALL ONLY OCCUR ONCE FINAL INSTALLATION IS COORDINATED WITH CLADDING INSTALL TO MINIMIZE DISRUPTIONS.
 4. CONTRACTOR SHALL DISPOSE OFF-SITE, OF ANY EQUIPMENT/MATERIAL DESIGNATED AS SUCH. WORK SITE TO BE KEPT CLEAN/FREE OF DEBRIS AT ALL TIMES.
 5. COORDINATE TIMING OF WORK AND TEMPORARY RE-INSTALLATION OF EQUIPMENT/DEVICES AS NECESSARY TO KEEP BUILDING OPERATIONAL.
 6. ANY INSULATION/JACKETING REMOVED/DAMAGED WHILE PERFORMING WORK SHALL BE REPLACED WITH NEW.


- NOTES GÉNÉRALE
1. CET ENTREPRENEUR S'EST RESPONSABLE DE LA VÉRIFICATION DE L'EMPLACEMENT, LA QUANTITÉ ET LA TAILLE DE TOUS LES SERVICES EXISTANTS AVANT D'ENTAMER LES TRAVAUX/COMMANDER DU MATÉRIEL.
 2. CET ENTREPRENEUR S'EST RESPONSABLE DE TOUT VIDANGE ET REMPLISSAGE DE TOUS LES SYSTÈMES DE CANALISATION COMME NÉCESSAIRE AFIN DE COMPLÉTER LES TRAVAUX.
 3. CET ENTREPRENEUR DOIT COORDONNER LES EXIGENCES/RESTRICTIONS DE TOUTES MISE À L'ARRÊT AVEC LE PROPRIÉTAIRE DU BÂTIMENT AVANT DE COMMENCER À TRAVAILLER. TOUTE VIDANGE/REPLISSAGE/À L'ARRÊT DOIT SEULEMENT SE PRODUIRE UNE FOIS QUE L'INSTALLATION FINALE EST COORDONNÉE AVEC L'INSTALLATION DU REVÊTEMENT POUR MINIMISER LES INTERRUPTIONS DE SERVICE.
 4. L'ENTREPRENEUR DOIT DISPOSER HORS SITE, DE TOUT ÉQUIPEMENT/MATÉRIEL, DESIGNÉES COMME TELLES. SITE DE TRAVAIL DOIT ÊTRE MAINTENUS PROPRES ET EXEMPTS DE DÉBRIS EN TOUT TEMPS.
 5. COORDONNER LES CALENDRIERS DE TRAVAIL ET RÉINSTALLATION TEMPORAIRE D'ÉQUIPEMENTS/DISPOSITIFS COMME NÉCESSAIRE POUR MAINTENIR DES CAPACITÉS OPÉRATIONNELLES.
 6. TOUT ISOLATION/VESTES RETIRÉ/ENDOMMAGÉ PENDANT L'EXÉCUTION DE TRAVAUX DOIVENT ÊTRE REMPLACÉS PAR DE NOUVEAUX.

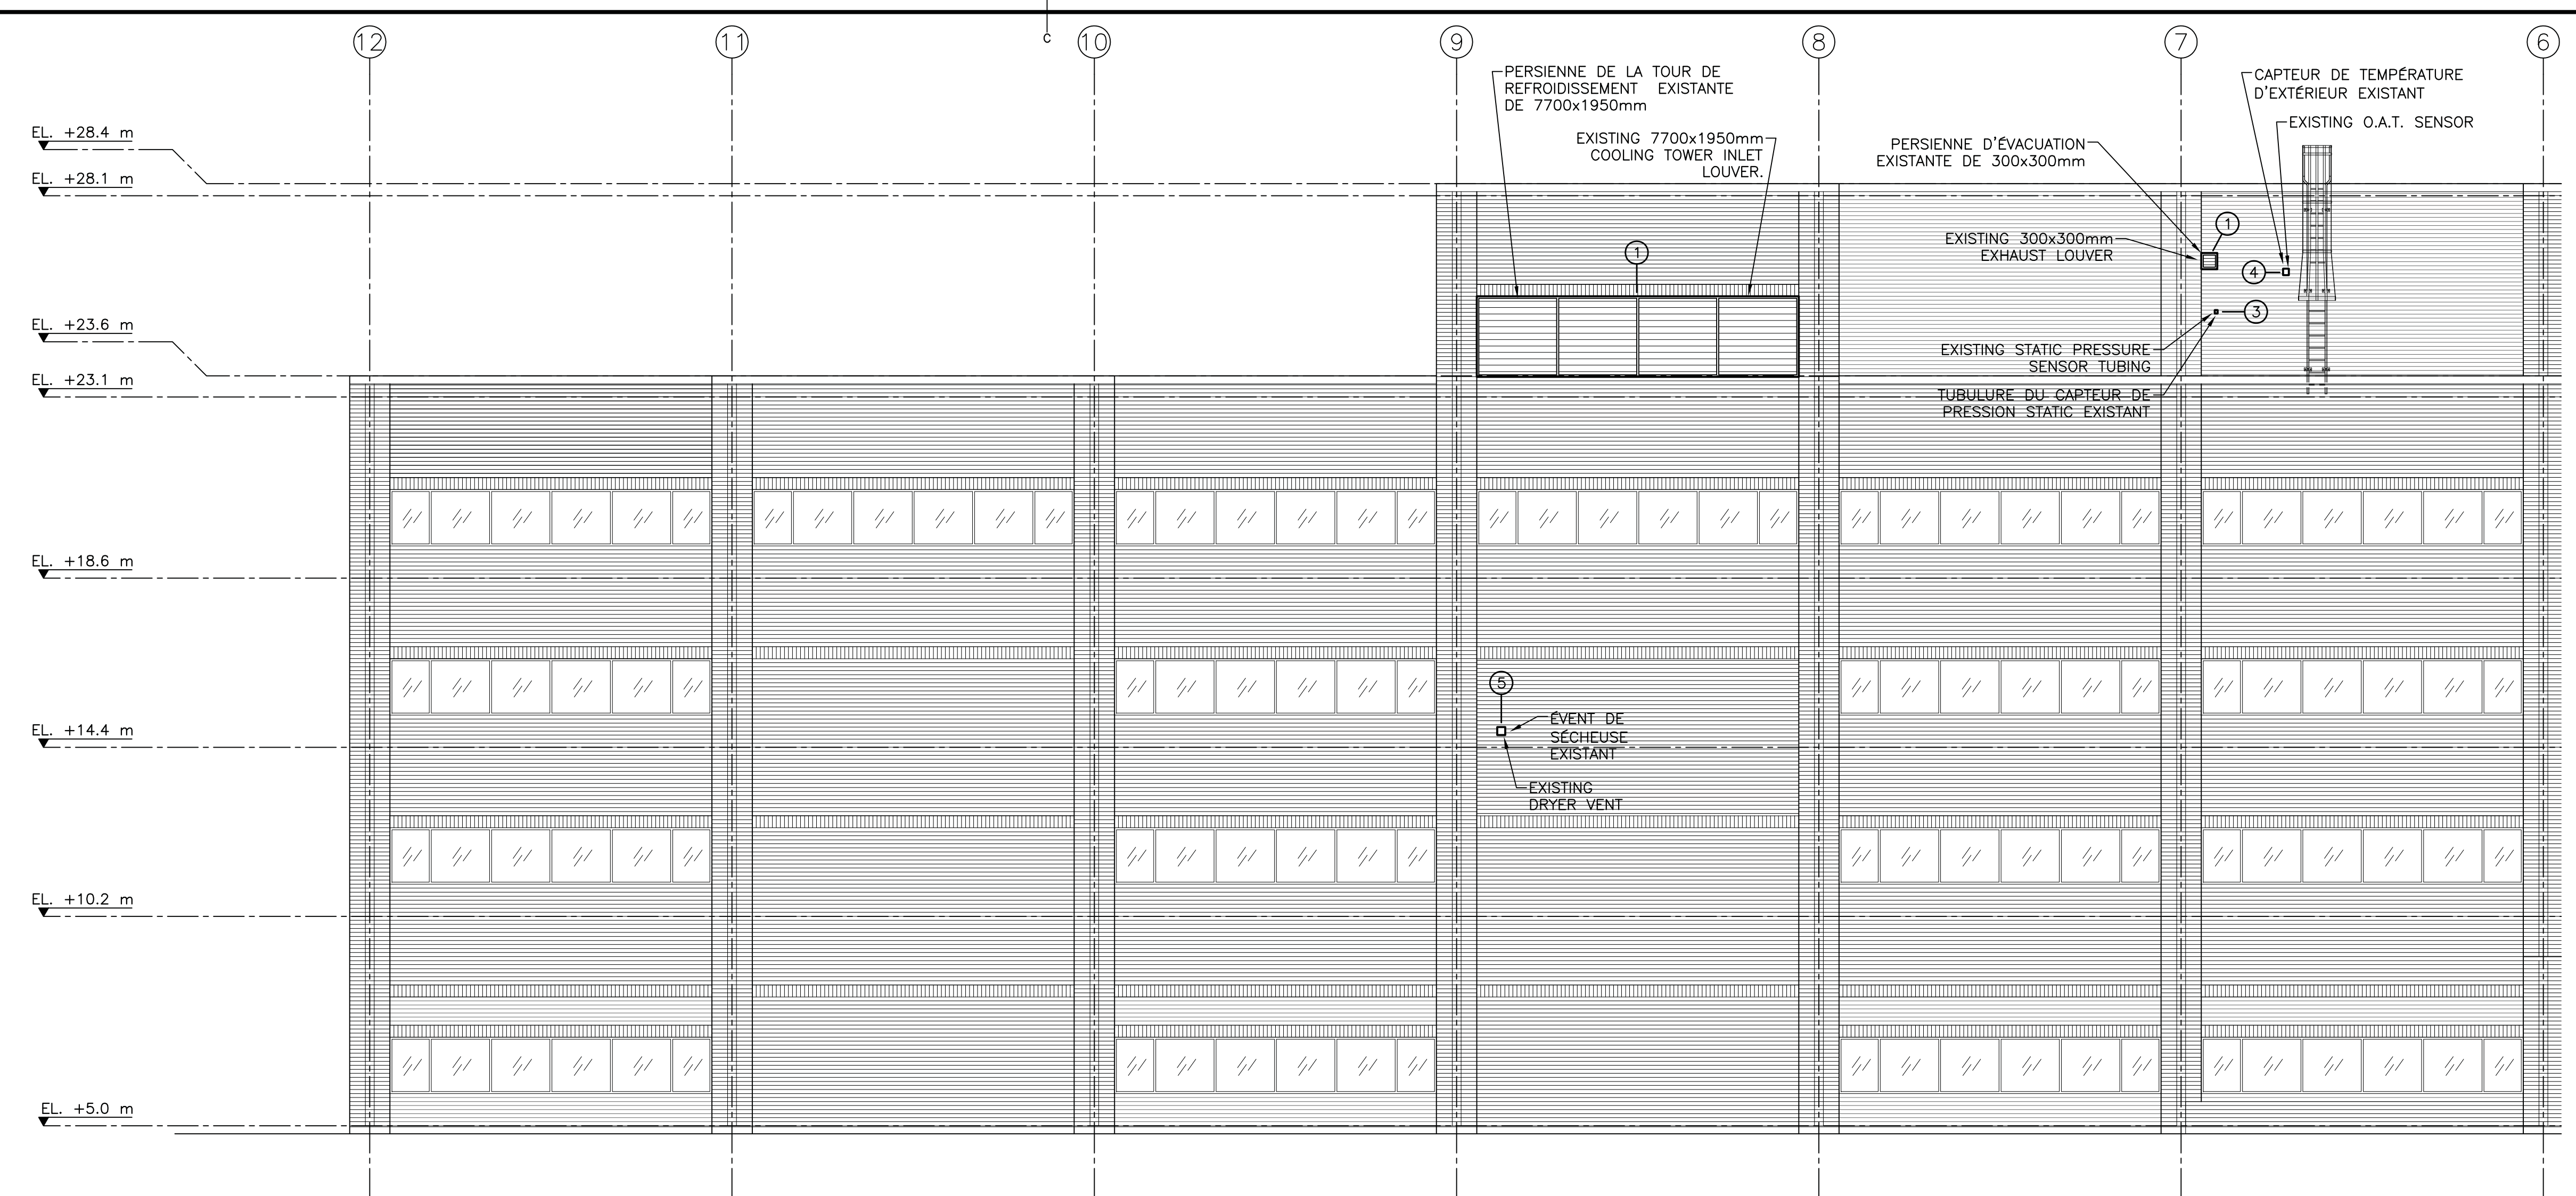

ÉLEVATION PARTIELLE NORD – DÉMOLITION
PARTIAL NORTH ELEVATION – DEMOLITION 1
SCALE/ÉCHELLE : 1:100

- DRAWING NOTES
- 1-EXISTING LOUVER TO BE REMOVED AND DISPOSED OF OFF SITE.
 - 2-EXISTING FLUID COOLER GLYCOL SUPPLY AND RETURN PIPING AND CONTROL WIRING TO BE DISCONNECTED AT WALL TO ALLOW FOR REMOVAL OF BRICK AND INSTALLATION OF NEW CLADDING. PROVIDE ALL DRAINING OF GLYCOL SYSTEM AS REQUIRED TO PERFORM WORK. REFER TO M-1.1 FOR FURTHER INFORMATION.
 - 3-EXISTING STATIC PRESSURE SENSOR TUBING TO REMAIN IN PLACE FOR DEMOLITION WORK. PROTECT FROM DAMAGE DURING WORK.
 - 4-EXISTING O.A.T. SENSOR. TEMPORARILY REMOVE AS NECESSARY FOR BRICK REMOVAL AND MOUNT SENSOR TEMPORARILY ON OPEN BUILDING FACE TO ENSURE FUNCTIONALITY IS NOT AFFECTED.
 - 5-EXISTING DRYER VENT OUTLET TO BE REMOVED, FOR REPLACEMENT.

- NOTES DE DESSIN
- 1-PERSIENNE EXISTANTE POUR ÊTRE ENLEVÉE ET ÉLIMINÉE HORS SITE.
 - 2-LA TUYAUTERIE D'ALIMENTATION ET DE RETOUR EXISTANT POUR LE REFRIGÉRISSAGE DE LIQUIDE GLYCOL DOIT ÊTRE DÉBRANCHÉE AU MUR POUR PERMETTRE LA DÉPOSE DE LA BRIQUE ET L'INSTALLATION DU NOUVEAU REVÊTEMENT. FOURNIS TOUS LES DRAINAGES DU SYSTÈME DE GLYCOL TEL QUE REQUIS POUR EFFECTUER LE TRAVAIL. RÉFÉRER À M-1.1 POUR PLUS D'INFORMATION.
 - 3-LA TUBULURE DU CAPTEUR DE PRESSION STATIQUE EXISTANTE À DEMEURER EN PLACE POUR LE TRAVAIL DE DÉMOLITION. PROTÉGER CONTRE LES DOMMAGES EN COURS DE TRAVAIL.
 - 4-CAPTEUR DE TEMPÉRATURE DE L'AIR EXTÉRIEUR EXISTANT. ENLÈVE TEMPORAIREMENT COMME NÉCESSAIRE POUR LA DÉPOSE DE LA BRIQUE ET MONTER LE CAPTEUR SUR LA SURFACE OUVERT DU BÂTIMENT POUR S'ASSURER LA FONCTIONNALITÉ N'EST PAS AFFECTÉE.
 - 5-SORTIE D'ÉVÉNEMENT DE SÈCHEUSE EXISTANTE POUR ÊTRE ENLEVÉE POUR ÊTRE REMPLACÉ.

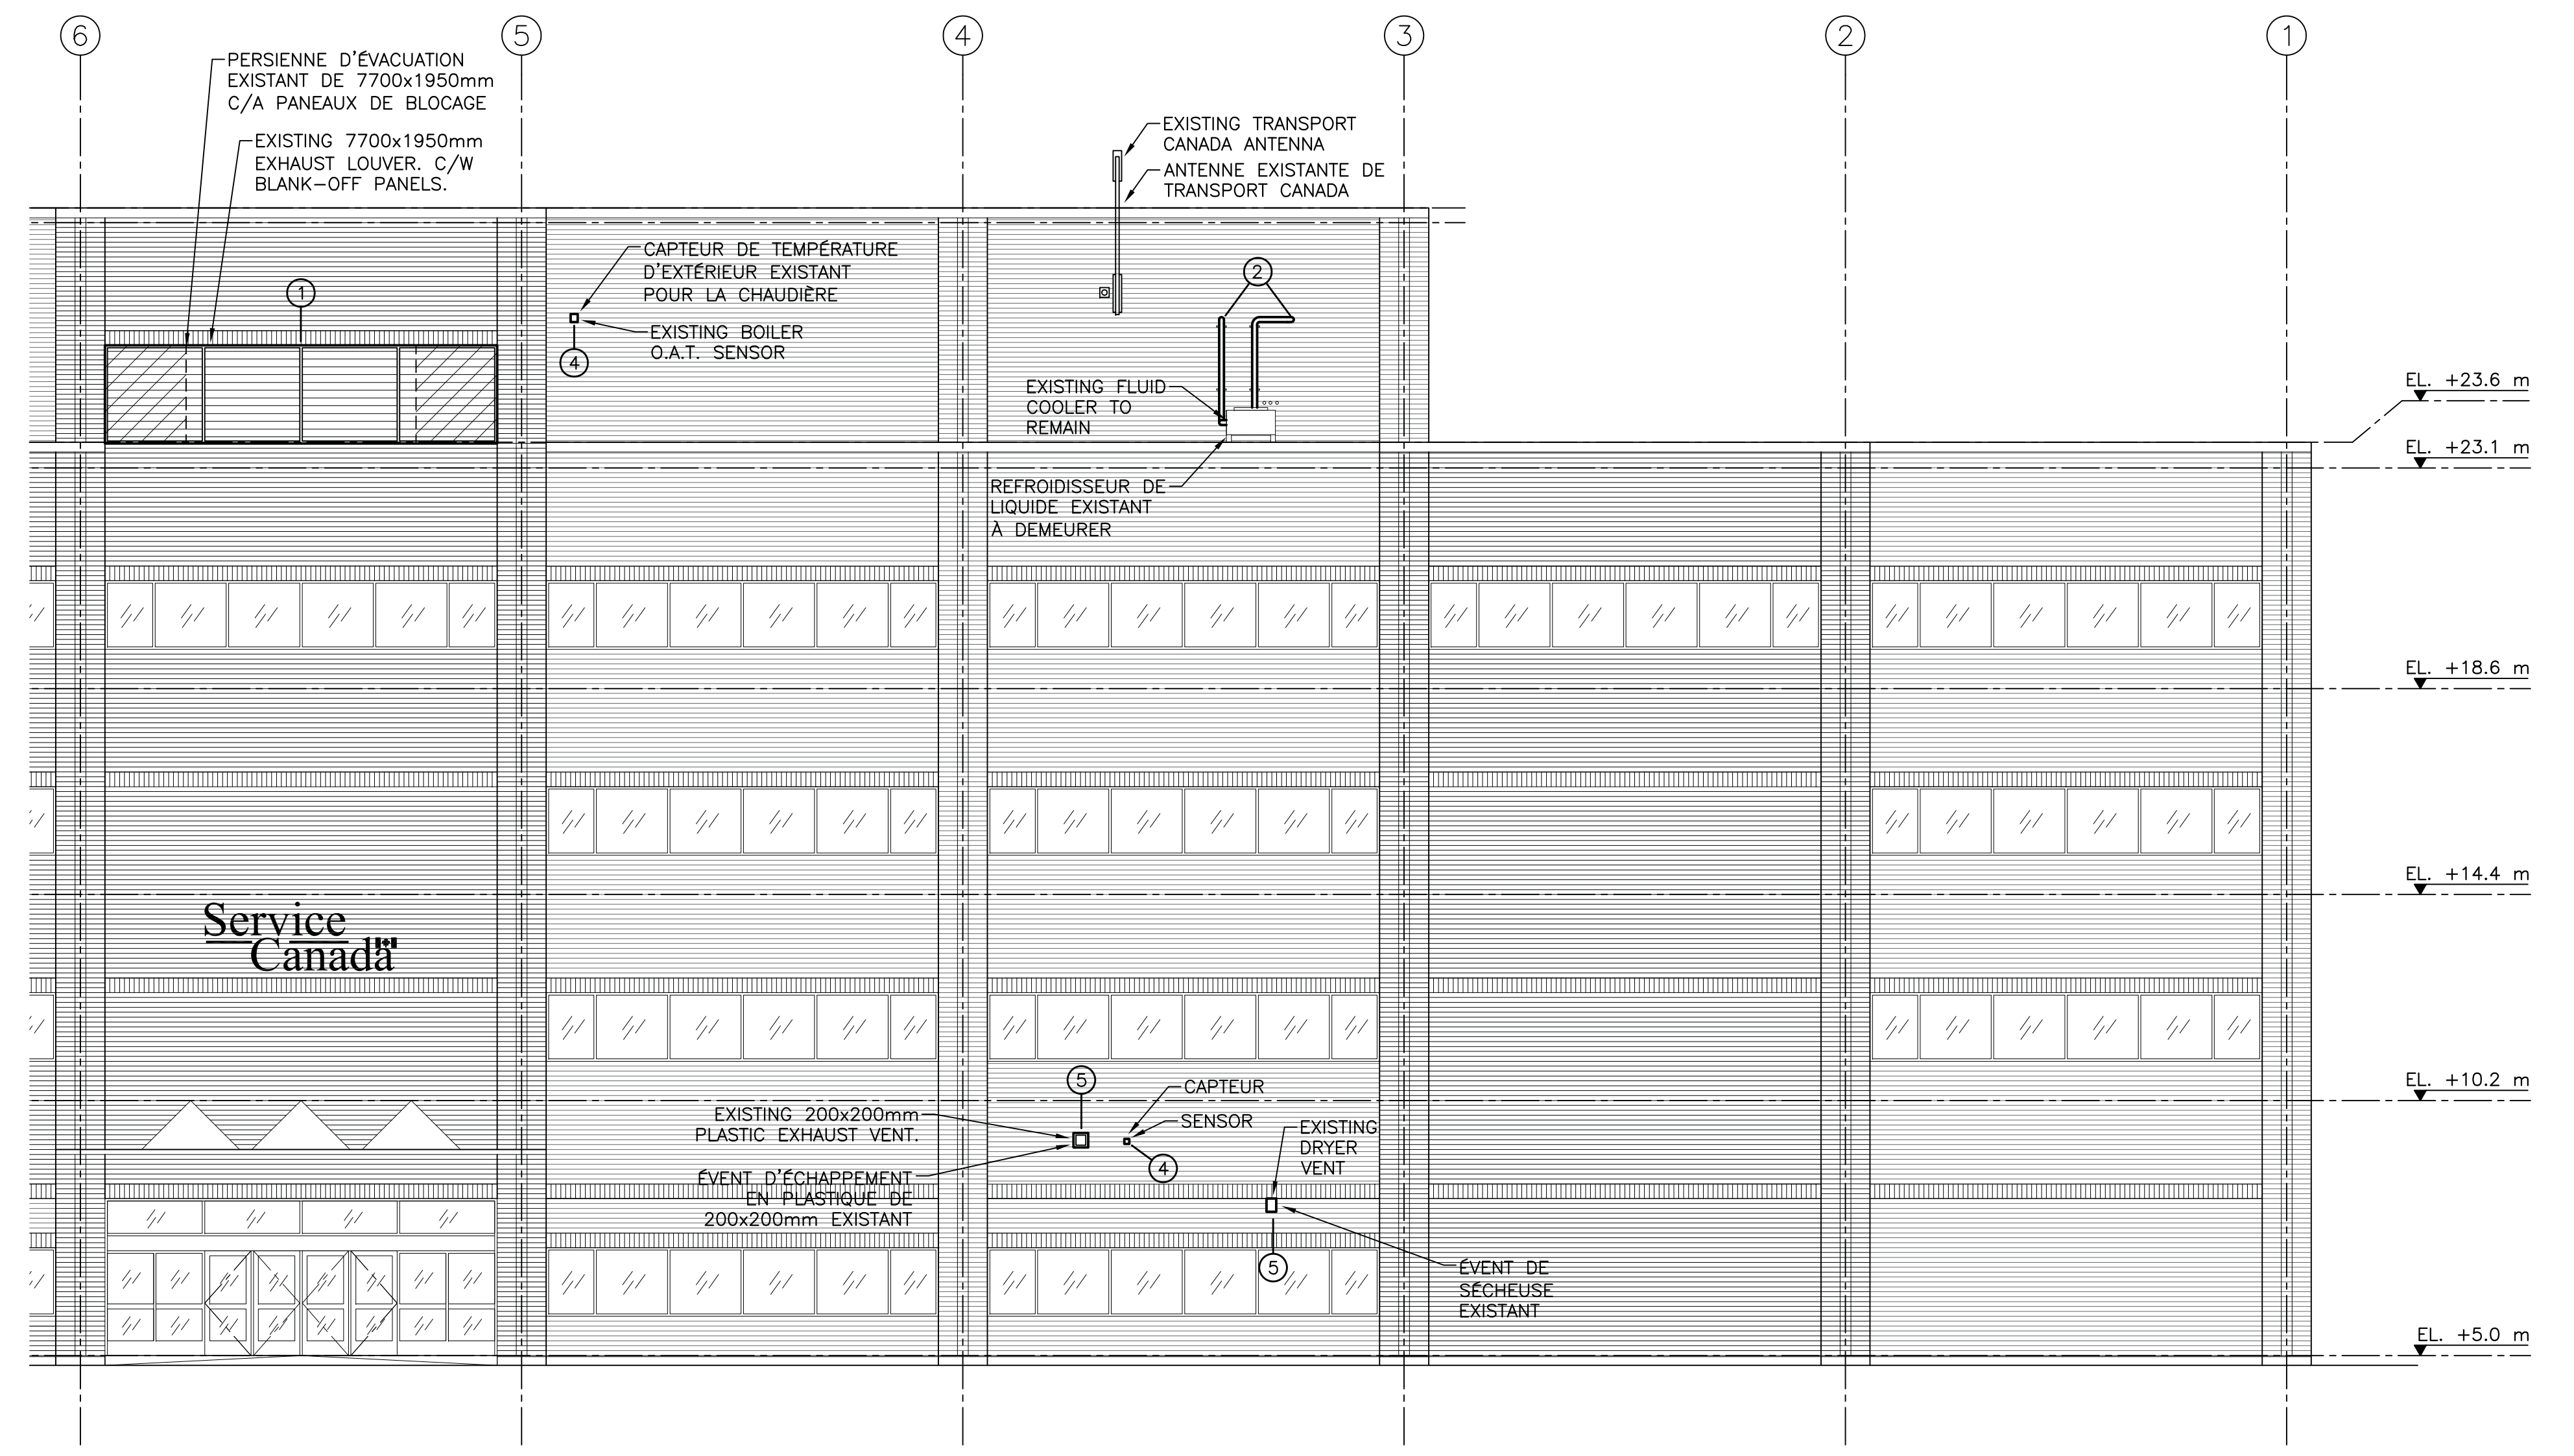

ÉLEVATION PARTIELLE NORD – DÉMOLITION
PARTIAL NORTH ELEVATION – DEMOLITION 2
SCALE/ÉCHELLE : 1:100

Public Works and Government Services Canada / Travaux Publics et Services gouvernementaux Canada


DFS architecture & design

Saint John, NB
Montréal, QC

75 Prince William Street, Suite 301
Saint John, New Brunswick E2L 2B2
T: (506) 634-4377 F: (506) 632-1141
www.dfsarch.com

M&W Maricor

77 VAUGHAN HARVEY BLVD. SUITE 200
MONCTON, NB E1C 0K2
BUS: (506) 857-8880 FAX: (506) 859-8393
WWW.MCW.COM ENG. JOB NO. 11-16-110

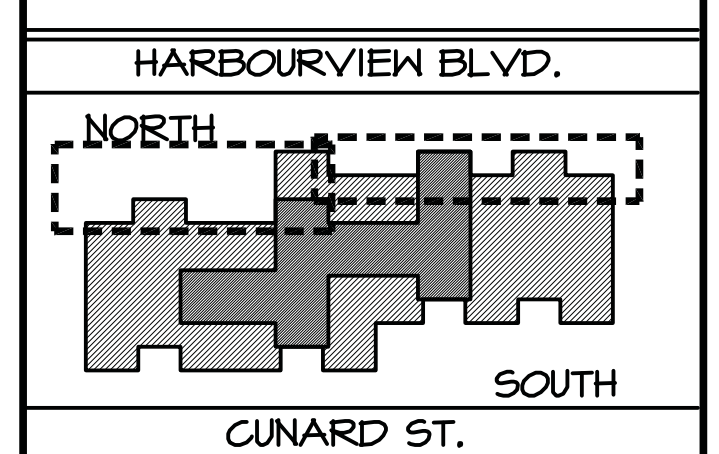

GENERAL NOTE

1. THE WORK OF THIS PROJECT IS PHASED. THE WORK OF ALL DISCIPLINES MUST PROCEED IN ACCORDANCE WITH THE PHASING SEQUENCE - SEE ARCHITECTURAL DRAWING A1.1 FOR PHASING SEQUENCE.

NOTE GÉNÉRALE

1. LA RÉALISATION DE CE PROJET EST EN PHASE. LE TRAVAIL DE CHAQUE DISCIPLINE DOIT RESPECTER LE PLAN DE PHASAGE - VOIR LE DESSIN EN ARCHITECTURE A1.1 POUR LE PLAN DE PHASAGE DES TRAVAUX.



0	ÉMIS POUR APPEL D'OFFRES	01 AOUT 2016
0	ISSUED FOR TENDER	AUG. 3 2016
revisions		date

project
**WALL CLADDING REPLACEMENT
REVÊTEMENT DES MURS
NICHOLAS DENYS
BUILDING**

120 HARBORVIEW BLVD., BATHURST, NB

drawing
**NORTH ELEVATION
DEMOLITION
ÉLEVATION NORD
DÉMOLITION**

designed R.M.	conçu
date AUG 31, 2016	
drawn J.V.	dessiné
date AUG 31, 2016	
approved R.M.	approuvé
date AUG 31, 2016	
Tender	Soumission
PWGSC Project Manager	Administrateur de projets TPSGC
project number	no. du projet
R.051357.001	
drawing no.	no. du dessin
M-1.3	

