


- DEMOLITION NOTES**
1. REMOVE ALL CONDUIT (FLEXIBLE, AC90) WIRING, ETC. MADE REDUNDANT BY MODIFICATIONS AND NEW WORK. MAKE GOOD EXISTING CIRCUITING, SWITCHING AND CONTROLS.
  2. DISCONNECT AND REMOVE ALL CONDUIT, WIRING, DEVICES, ETC. BACK TO SOURCE, FOR DEVICES NOT BE RETAINED. CONFIRM ON SITE AND DRAWINGS E-2.0 TO E-2.2 FOR DETAILS.
  3. CONTACT OWNER PRIOR TO DEMOLITION TO OBTAIN A LIST OF ALL EQUIPMENT (DEVICES, ETC.) WHICH ARE TO BE SALVAGED ON RIGHT OF FIRST REFUSAL.
  4. COORDINATE ON SITE WITH THE ALL APPROPRIATE TRADES, FOR THE REMOVALS, DISCONNECTIONS AND/OR THE RE-INSTALLATIONS OF ALL DEVICES EFFECTED BY THE WALL CLADDING REPLACEMENT. DISCONNECT AND RETAIN ALL CONDUIT, WIRING, DEVICES, ETC. FOR RE-INSTALLATION IN LOCATIONS AS SHOWN ON DRAWINGS E-2.0 TO E-2.2.


- NOTES DE DÉMOLITION**
1. DÉCONNECTEZ TOUS LES CONDUITS (FLEXIBLE, AC90) CÂBLAGES, ETC. RENDUS DÉSUETS PAR LES MODIFICATIONS ET LA RÉNOVATION. BIEN ARRANGEZ LES CIRCUITS, LA COMMUTATION ET LE CONTRÔLE EXISTANTS.
  2. POUR TOUT ÉQUIPEMENT NON CONSERVÉ, DÉCONNECTEZ TOUS LES CONDUITS, CÂBLAGES, ÉQUIPEMENTS, ETC. JUSQU'À LA SOURCE. CONFIRMEZ SUR LE SITE ET AVEC LES DESSINS E-2.0 À E-2.2 POUR PLUS DE DÉTAILS.
  3. CONTACTEZ LE PROPRIÉTAIRE AVANT TOUTE DÉMOLITION POUR OBTENIR LA LISTE DE TOUS LES ÉQUIPEMENTS QUI DOIVENT ÊTRE CONSERVÉS POUR LE PREMIER DROIT DE REFUS.
  4. COORDONNEZ SUR LE SITE AVEC TOUS LES MÉTIERS CONCERNÉS, LES RETRAITS, LES DÉCONNEXIONS ET/OU LES RÉINSTALLATIONS DE TOUS LES ÉQUIPEMENTS AFFECTÉS PAR LE REMPLACEMENT DE LA FINITION DES MURS. CONFIRMEZ SUR LE SITE ET AVEC LES DESSINS E-2.0 À E-2.2 POUR PLUS DE DÉTAILS.

- SPECIFIC NOTES**
- CONFIRM AND COORDINATE ON SITE THE REMOVAL, TEMPORARY RE-INSTALL (AFTER BRICK REMOVAL TO REMAIN OPERATIONAL UNTIL CLADDING WORK IS COMPLETE) AND THE RE-INSTALLATION OF THE EXISTING UNDER CANOPY DOWNLIGHT LUMINAIRES AS REQUIRED. (TYPICAL FOR 12). DISCONNECT AND RETAIN ALL CONDUIT, WIRING, DEVICES, ETC. FOR RE-INSTALLATION IN LOCATION AS SHOWN ON DRAWING E-2.1. RE-CONNECT TO EXISTING SWITCHING/CONTROL SCHEME.
  - COORDINATE ON SITE THE REMOVAL, TEMPORARY RE-INSTALL (AFTER BRICK REMOVAL TO REMAIN OPERATIONAL UNTIL CLADDING WORK IS COMPLETE) AND THE RE-INSTALLATION OF THE NEW WEATHER PROOF RECEPTACLES. DISCONNECT AND RETAIN ALL CONDUIT, WIRING, DEVICES, ETC. FOR RE-INSTALLATION IN LOCATION AS SHOWN ON DRAWING E-2.1. RE-CONNECT TO EXISTING CIRCUITS. SUPPLY AND INSTALL NEW WEATHER RATED DEVICE AND 'WHILE-IN-USE' COVER.
  - CONFIRM AND COORDINATE ON SITE THE REMOVAL, TEMPORARY RE-INSTALL (AFTER BRICK REMOVAL TO REMAIN OPERATIONAL UNTIL CLADDING WORK IS COMPLETE) AND THE RE-INSTALLATION OF THE EXISTING SIGN LUMINAIRES AS REQUIRED. DISCONNECT AND RETAIN ALL CONDUIT, WIRING, DEVICES, ETC. FOR RE-INSTALLATION IN LOCATION AS SHOWN ON DRAWING E-2.1. RE-CONNECT TO EXISTING SWITCHING/CONTROL SCHEME.


- NOTES SPÉCIFIQUES**
- CONFIRMEZ ET COORDONNEZ SUR LE SITE LE RETRAIT, LA RÉINSTALLATION TEMPORAIRE (POUR RESTER FONCTIONNELS, APRES L'ENLÈVEMENT DES BRIQUES, JUSQU'À CE QUE LE TRAVAIL DE REVÊTEMENT SOIT TERMINÉ) ET LA RÉINSTALLATION DE TOUS LES LUMINAIRES EXISTANTS, DIRIGÉS VERS LE BAS SOUS L'AUVENT, AU BESOIN. (TYPIQUE POUR 12). DÉCONNECTEZ ET GARDEZ TOUS LES CONDUITS, CÂBLAGE ET ÉQUIPEMENT, ETC. POUR RÉINSTALLATION DANS LES POSITIONS TEL QU'INDIQUÉES SUR LE DESSIN E-2.1. RECONNECTEZ AU SYSTÈME DE COMMUTATION ET CONTRÔLE.
  - COORDONNEZ SUR LE SITE LE RETRAIT, LA RÉINSTALLATION TEMPORAIRE (POUR RESTER FONCTIONNELS, APRES L'ENLÈVEMENT DES BRIQUES, JUSQU'À CE QUE LE TRAVAIL DE REVÊTEMENT SOIT TERMINÉ) ET LA RÉINSTALLATION DES LUMINAIRES D'AFFICHAGES EXISTANTS, AU BESOIN. DÉCONNECTEZ ET GARDEZ TOUS LES CONDUITS, CÂBLAGE ET ÉQUIPEMENT, ETC. POUR RÉINSTALLATION DANS LES POSITIONS TELLES QU'INDIQUÉES SUR LE DESSIN E-2.1. RECONNECTEZ AU CIRCUITS EXISTANTS. FOURNIR ET INSTALLER LES PRISES DE COURANT RÉSISTANTES AUX INTÉMPIÉRIES ET COUVERCLE 'PENDANT L'UTILISATION'.
  - CONFIRMEZ ET COORDONNEZ SUR LE SITE, LE RETRAIT, LA RÉINSTALLATION TEMPORAIRE (POUR RESTER FONCTIONNELS, APRES L'ENLÈVEMENT DES BRIQUES, JUSQU'À CE QUE LE TRAVAIL DE REVÊTEMENT SOIT TERMINÉ) ET LA RÉINSTALLATION DES LUMINAIRES D'AFFICHAGES EXISTANTS, AU BESOIN. DÉCONNECTEZ ET GARDEZ TOUS LES CONDUITS, CÂBLAGE ET ÉQUIPEMENT, ETC. POUR RÉINSTALLATION DANS LES POSITIONS TELLES QU'INDIQUÉES SUR LE DESSIN E-2.1. RECONNECTEZ AU SYSTÈME DE COMMUTATION ET CONTRÔLE.

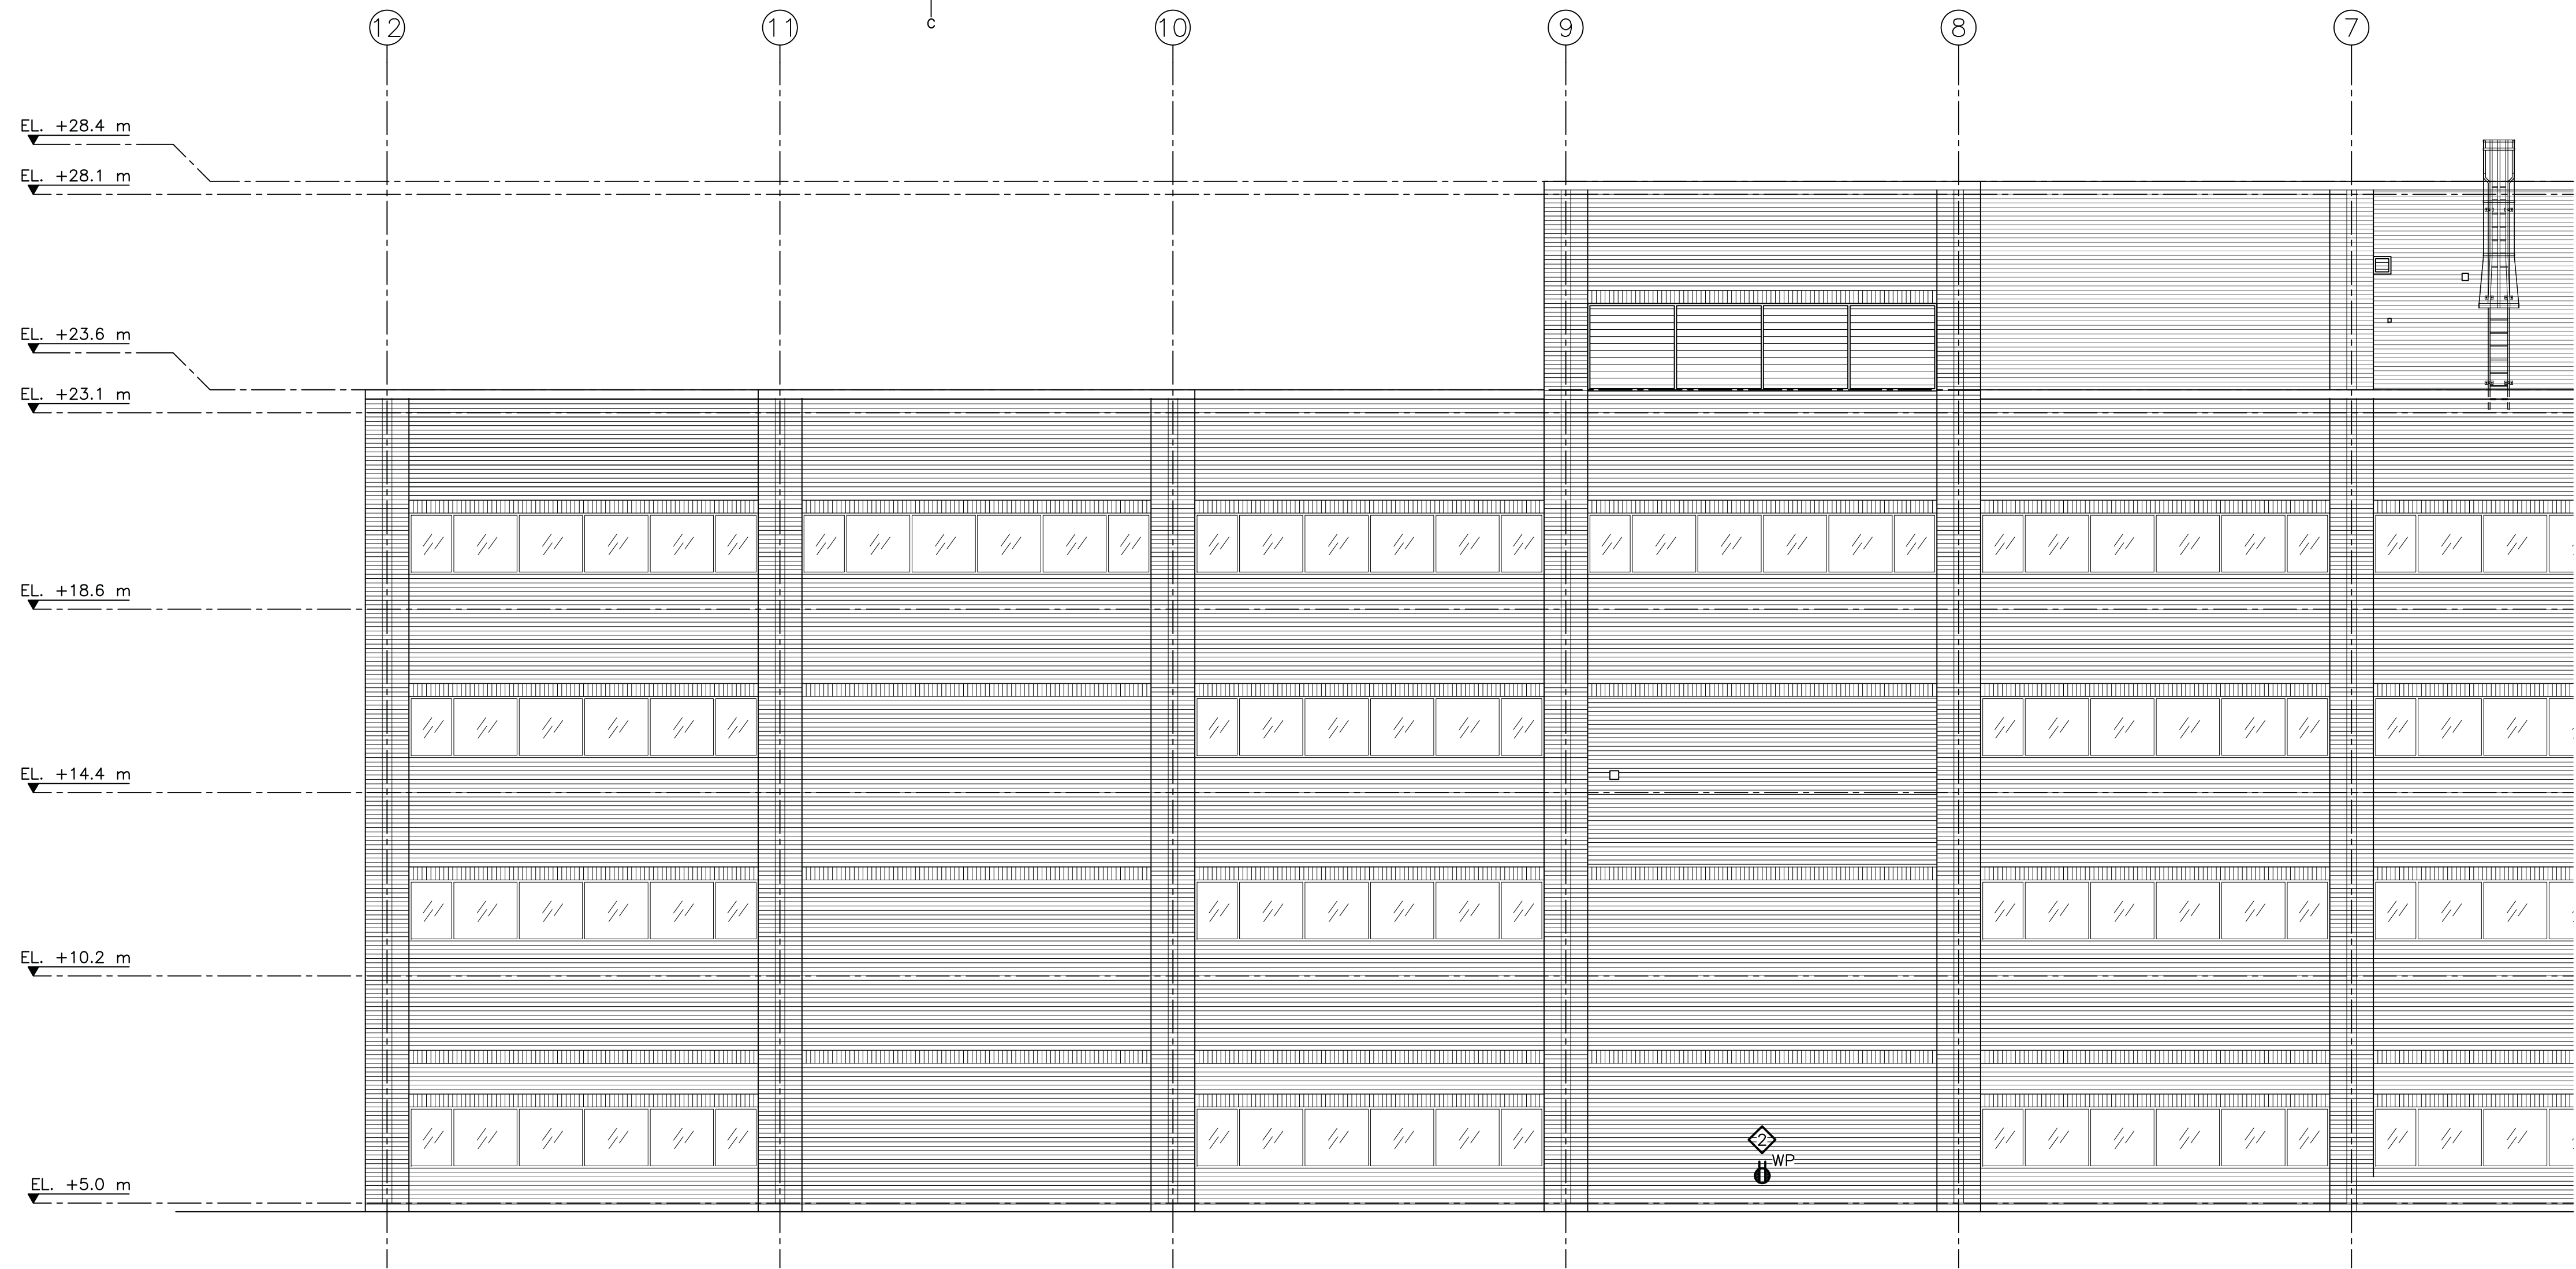

PARTIAL NORTH ELEVATION - DEMOLITION  
ÉLEVATION PARTIELLE NORD - DÉMOLITION 1  
SCALE/ECHELLE : 1:100

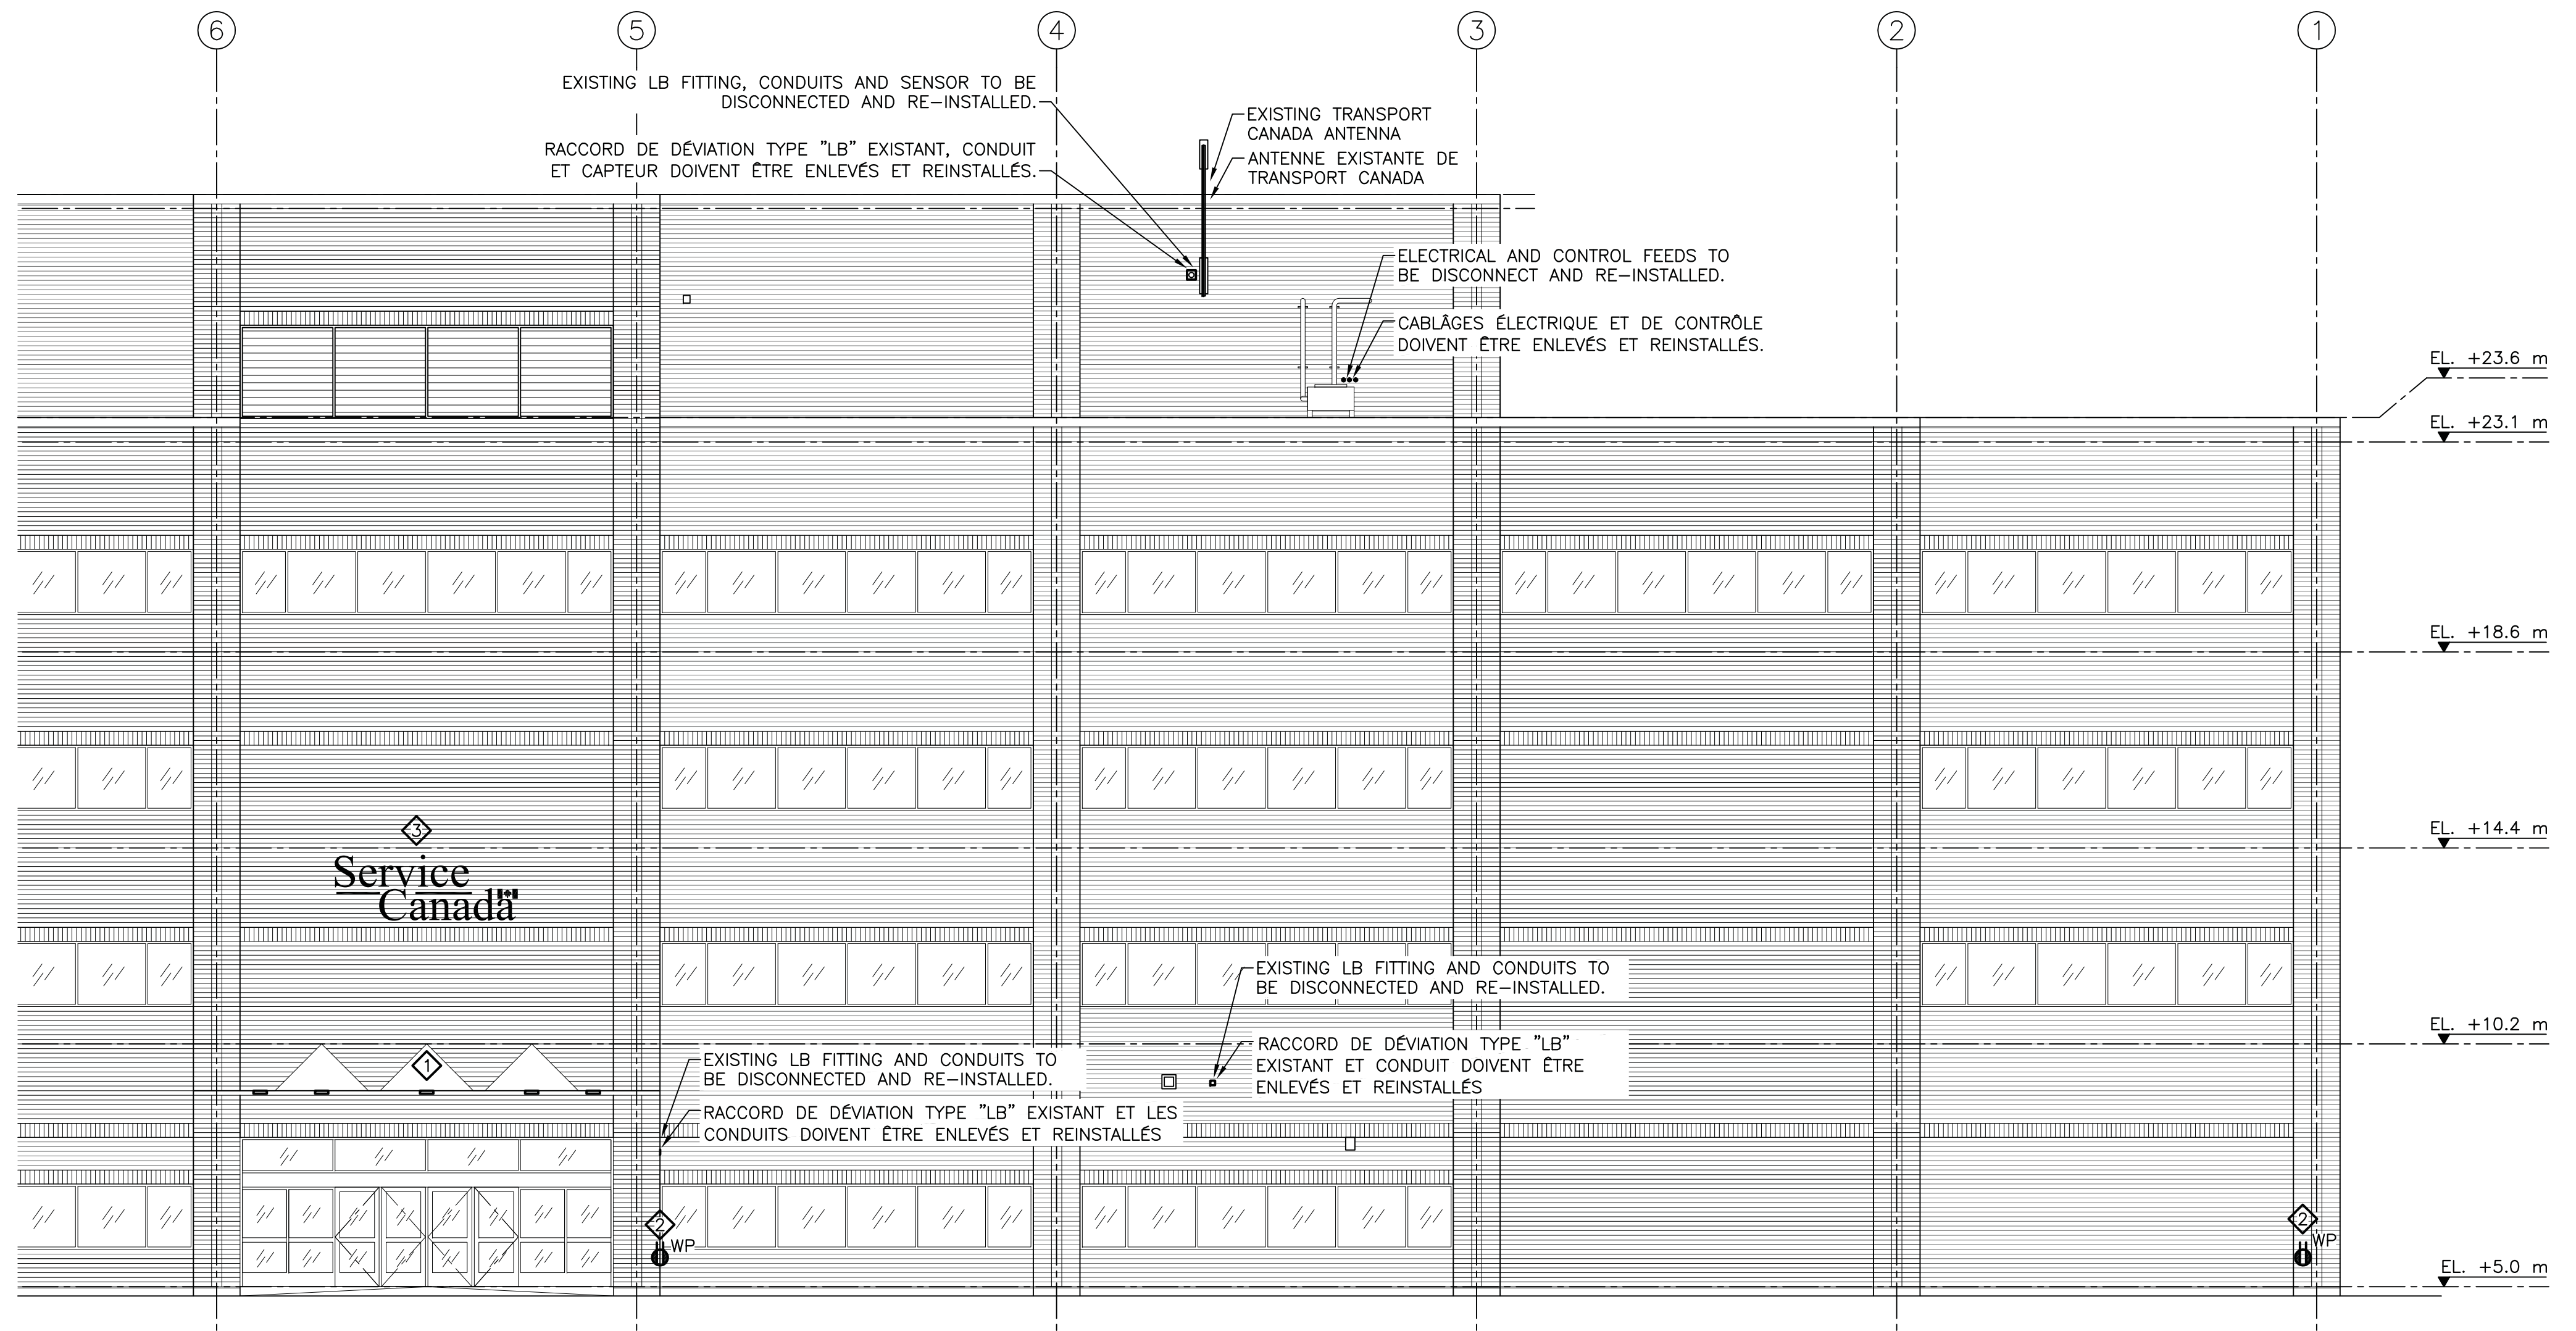


PARTIAL NORTH ELEVATION - DEMOLITION  
ÉLEVATION PARTIELLE NORD - DÉMOLITION 2  
SCALE/ECHELLE : 1:100

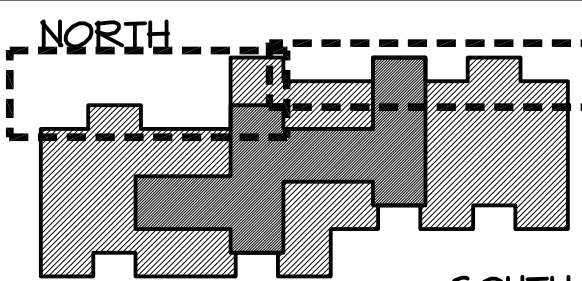

1. THE WORK OF THIS PROJECT IS PHASED. THE WORK OF ALL DISCIPLINES MUST PROCEED IN ACCORDANCE WITH THE PHASING SEQUENCE - SEE ARCHITECTURAL DRAWING A1.1 FOR PHASING SEQUENCE.

1. LA RÉALISATION DE CE PROJET EST EN PHASE. LE TRAVAIL DE CHAQUE DISCIPLINE DOIT RESPECTER LE PLAN DE PHASAGE - VOIR LE DESSIN EN ARCHITECTURE A1.1 POUR LE PLAN DE PHASAGE DES TRAVAUX.

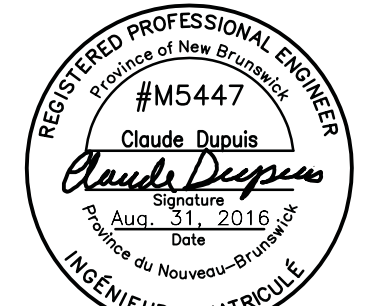

0	ÉMIS POUR APPEL D'OFFRES	01 AOUT 2016
0	ISSUED FOR TENDER	AUG. 3 2016
revisions		date

project project  
**WALL CLADDING REPLACEMENT  
REVÊTEMENT DES MURS  
NICHOLAS DENYS  
BUILDING**  
120 HARBOURVIEW BLVD., BATHURST, NB

drawing dessin

**NORTH ELEVATION  
DEMOLITION  
ÉLEVATION NORD  
DÉMOLITION**

designed H.G.	conçu
date AUG 31, 2016	
drawn H.G.	dessiné
date AUG 31, 2016	
approved C.D.	approuvé
date AUG 31, 2016	
Tender	Soumission
—	2016/09/10
PWSSC Project Manager	Administrateur de projets TPSGC
project number	no. du projet
R.051357.001	
drawing no.	no. du dessin
E-1.2	