




Nomenclature des portes									
Porte N°	Type de porte	Porte			Bâti			Quincaillerie	Notes
		Larg./Haut./Épaisseur	Matériau	Finis	Matériau	Finis			
3001a	G	965 x 2134 x 44.5	Métal creux	P1	Acier embouti 16ga.	P1	H5	Cote de 3/4 hr.	
3001b	G	965 x 2134 x 44.5	Métal creux	P1	Acier embouti 16ga.	P1	H5	Cote de 3/4 hr.	
3003	A	965 x 2134 x 44.5	Métal creux	P4	Acier embouti 16ga.	P4	H15	--	
3004a	A	965 x 2134 x 44.5	Métal creux	P4	Acier embouti 16ga.	P4	H11	Voir la note n° 18	
3004b	A	965 x 2134 x 44.5	Métal creux	P4	Acier embouti 16ga.	P4	H11	--	
3005a	C	965 x 2134 x 44.5	Métal creux	P4	Acier embouti 16ga.	P4	H11	Voir la note n° 18	
3005b	A	965 x 2134 x 44.5	Métal creux	P4	Acier embouti 16ga.	P4	H11	--	
3005c	C	965 x 2134 x 44.5	Métal creux	P4	Acier embouti 16ga.	P4	H14	--	
3100	E	PR 965 x 2134 x 44.5	Noyau plein et cat. pour peinture	P4	Acier embouti 16ga.	P4	H3	--	
3102a	C	965 x 2134 x 44.5	Noyau plein et cat. pour peinture	P4	Acier embouti 16ga.	P4	H3	--	
3102b	C	965 x 2134 x 44.5	Noyau plein et cat. pour peinture	P4	Acier embouti 16ga.	P4	H6	--	
3103a	C	965 x 2134 x 44.5	Noyau plein et cat. pour peinture	P4	Acier embouti 16ga.	P4	H3	Voir la note n° 19	
3103b	C	965 x 2134 x 44.5	Noyau plein et cat. pour peinture	P4	Acier embouti 16ga.	P4	H6	Voir la note n° 19	
3104a	C	965 x 2134 x 44.5	Noyau plein et cat. pour peinture	P4	Acier embouti 16ga.	P4	H3	Voir la note n° 19	
3104b	C	965 x 2134 x 44.5	Noyau plein et cat. pour peinture	P4	Acier embouti 16ga.	P4	H6	Voir la note n° 19	
3105a	C	965 x 2134 x 44.5	Noyau plein et cat. pour peinture	P4	Acier embouti 16ga.	P4	H3	Voir la note n° 19	
3105b	C	965 x 2134 x 44.5	Noyau plein et cat. pour peinture	P4	Acier embouti 16ga.	P4	H6	Voir la note n° 19	
3106a	C	965 x 2134 x 44.5	Noyau plein et cat. pour peinture	P4	Acier embouti 16ga.	P4	H10	--	
3106b	C	965 x 2134 x 44.5	Noyau plein et cat. pour peinture	P4	Acier embouti 16ga.	P4	H3	--	
3107a	C	965 x 2134 x 44.5	Noyau plein et cat. pour peinture	P4	Acier embouti 16ga.	P4	H6	--	
3107b	C	965 x 2134 x 44.5	Noyau plein et cat. pour peinture	P4	Acier embouti 16ga.	P4	H10	--	
3109a	D	PR 965 x 2134 x 44.5	Noyau plein et cat. pour peinture	P4	Acier embouti 16ga.	P4	H4	--	
3109b	C	965 x 2134 x 44.5	Noyau plein et cat. pour peinture	P1	Acier embouti 16ga.	P1	H6	Voir la note n° 17	
3109c	A	965 x 2134 x 44.5	Noyau plein et cat. pour peinture	P1	Acier embouti 16ga.	P1	H11	--	
3110a	A	965 x 2134 x 44.5	Noyau plein et cat. pour peinture	P1	Acier embouti 16ga.	P1	H6	--	
3110b	A	965 x 2134 x 44.5	Noyau plein et cat. pour peinture	P1	Acier embouti 16ga.	P1	H6	--	
3111	A	965 x 2134 x 44.5	Noyau plein et cat. pour peinture	P4	Acier embouti 16ga.	P4	H6	--	
3112	A	965 x 2134 x 44.5	Noyau plein et cat. pour peinture	P4	Acier embouti 16ga.	P4	H5	--	
3113	B	965 x 2134 x 44.5	Noyau plein et cat. pour peinture	P4	Acier embouti 16ga.	P4	H2	--	
3114	H	965 x 2134 x 44.5	Acier 16ga., noyau laminé	P4	Acier embouti 16ga.	P4	H7	--	
3115	C	965 x 2134 x 44.5	Noyau plein et cat. pour peinture	P4	Acier embouti 16ga.	P4	H1	--	
3116	A	965 x 2134 x 44.5	Noyau plein et cat. pour peinture	P4	Acier embouti 16ga.	P4	H13	--	
3117	F	965 x 2134 x 44.5	Noyau plein et cat. pour peinture	P4	Acier embouti 16ga.	P4	H12	--	
3118	F	965 x 2134 x 44.5	Noyau plein et cat. pour peinture	P4	Acier embouti 16ga.	P4	H12	--	
3120	H	965 x 2134 x 44.5	Acier 16ga., noyau laminé	P4	Acier embouti 16ga.	P4	H7	--	
3121	A	965 x 2134 x 44.5	Noyau plein et cat. pour peinture	P4	Acier embouti 16ga.	P4	H2	--	
3122	A	965 x 2134 x 44.5	Noyau plein et cat. pour peinture	P1	Acier embouti 16ga.	P1	H6	--	
3123	C	965 x 2134 x 44.5	Noyau plein et cat. pour peinture	P4	Acier embouti 16ga.	P4	H6	--	
3125a	A	965 x 2134 x 44.5	Noyau plein et cat. pour peinture	P4	Acier embouti 16ga.	P4	H14	--	
3125b	A	965 x 2134 x 44.5	Noyau plein et cat. pour peinture	P4	Acier embouti 16ga.	P4	H11	--	
3126	B	965 x 2134 x 44.5	Noyau plein et cat. pour peinture	P4	Acier embouti 16ga.	P4	H2	Voir la note n° 19	
3127	B	965 x 2134 x 44.5	Noyau plein et cat. pour peinture	P4	Acier embouti 16ga.	P4	H2	Voir la note n° 19	
3128	B	965 x 2134 x 44.5	Noyau plein et cat. pour peinture	P4	Acier embouti 16ga.	P4	H2	--	
3131	C	965 x 2134 x 44.5	Noyau plein et cat. pour peinture	P4	Acier embouti 16ga.	P4	H1	--	
3132	C	965 x 2134 x 44.5	Noyau plein et cat. pour peinture	P4	Acier embouti 16ga.	P4	H1	--	
3200	E	PR 965 x 2134 x 44.5	Noyau plein et cat. pour peinture	P4	Acier embouti 16ga.	P4	H1	--	

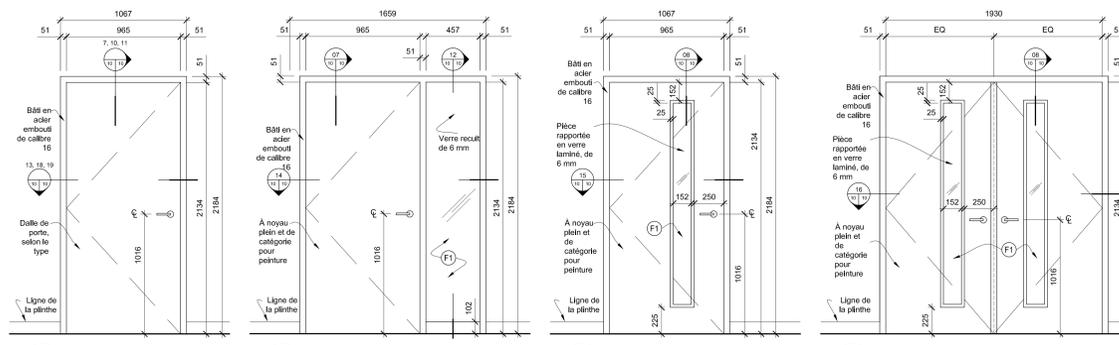


1 Élévation - Porte, de type A/G/H Échelle : 1:20
 2 Élévation - Porte, de type B Échelle : 1:20
 3 Élévation - Porte, de type C Échelle : 1:20
 4 Élévation - Porte, de type D Échelle : 1:20

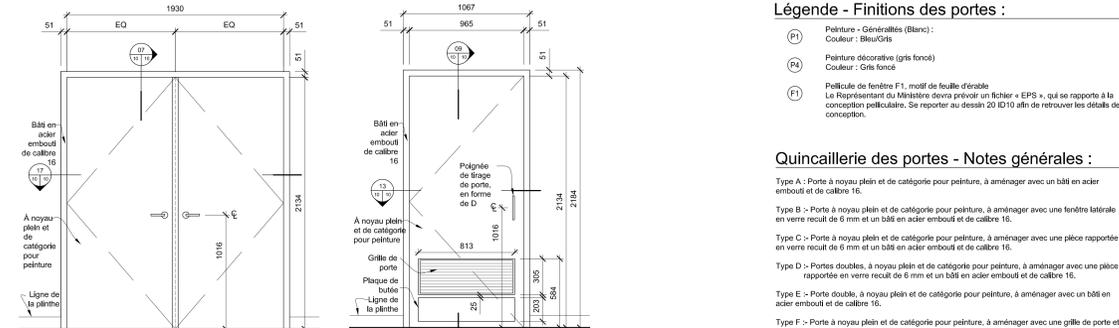


5 Élévation - Porte, de type E Échelle : 1:20
 6 Élévation - Porte, de type F Échelle : 1:20
 7 Élévation - Porte, de type G Échelle : 1:20

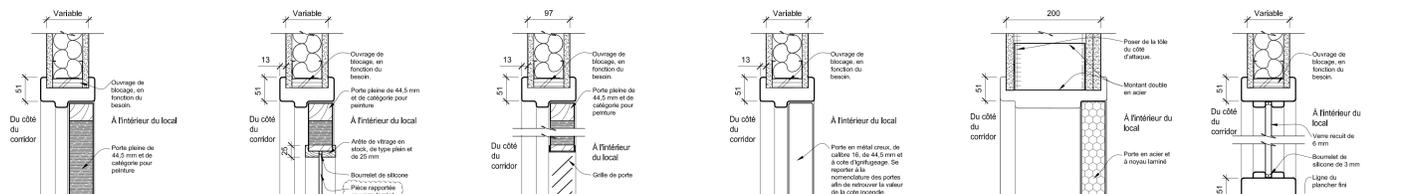


7 Coupe - Linteau de porte Type A/B/E Échelle : 1:5
 8 Coupe - Linteau de porte Type C/D Échelle : 1:5
 9 Coupe - Linteau de porte Type F Échelle : 1:5
 10 Coupe - Linteau de porte Type G Échelle : 1:5
 11 Coupe - Linteau de porte Type H Échelle : 1:5
 12 Coupe - Fenêtre latérale Échelle : 1:5

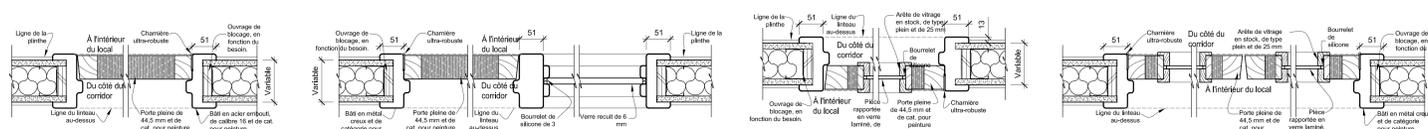

13 Coupe - Porte, de type A/F Échelle : 1:5
 14 Coupe - Porte, de type B Échelle : 1:5
 15 Coupe - Porte, de type C Échelle : 1:5
 16 Coupe - Porte, de type D Échelle : 1:5

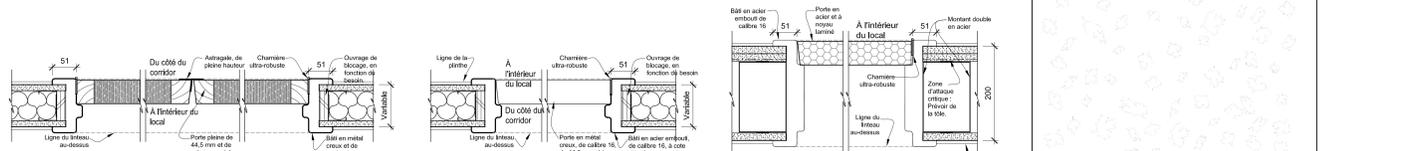

17 Coupe - Porte, de type E Échelle : 1:5
 18 Coupe - Porte, de type G Échelle : 1:5
 19 Coupe - Porte, de type H Échelle : 1:5

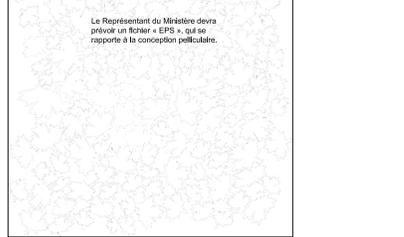

20 Pellicule de fenêtre F1, à motif de feuille d'érable Échelle : P. A. É.

Légende - Pièces de quincaillerie des portes :

- Ensemble de quincaillerie H1 (Fonction de passage):
 - Ensemble à livrer et à fonction de passage, fourni et monté par le Représentant du Ministère;
 - Charnière ultrarobuste et à billes de roulement; 1-1/2 paire;
 - Silencieux de porte en caoutchouc transparent;
 - Butoir de porte de montage au plancher, devant convenir au fini du plancher.
- Ensemble de quincaillerie H2 (Fonction de bureau):
 - Ensemble de verrouillage à lever et à fonction de bureau, fourni et monté par le Représentant du Ministère;
 - Charnière ultrarobuste et à billes de roulement; 1-1/2 paire;
 - Silencieux de porte en caoutchouc transparent;
 - Butoir de porte de montage au plancher, devant convenir au fini du plancher.
- Ensemble de quincaillerie H3 (Fonction de bureau, avec ferme-porte):
 - Ensemble de verrouillage à lever et à fonction de bureau, fourni et monté par le Représentant du Ministère;
 - Ferme-porte ultrarobuste figurant aux listes de produits homologués des UL, fourni et monté par le Représentant du Ministère;
 - Charnière ultrarobuste et à billes de roulement; 1-1/2 paire;
 - Silencieux de porte en caoutchouc transparent;
 - Butoir de porte de montage au plancher, devant convenir au fini du plancher.
- Ensemble de quincaillerie H4 (Fonction de salle de classe, avec dispositif de sortie de secours assorti d'un ferme-porte - Portes doubles):
 - Ensemble de verrouillage à lever et à fonction de salle de classe, fourni et monté par le Représentant du Ministère;
 - Ferme-porte ultrarobuste et de type figurant aux listes de produits homologués des UL, devant être fourni et monté par le Représentant du Ministère;
 - Charnière ultrarobuste et à billes de roulement; 1-1/2 paire;
 - Silencieux de porte en caoutchouc transparent;
 - Butoir de porte de montage au plancher, devant convenir au fini du plancher.

Légende - Finitions des portes :

- P1 Peinture - Généralités (Blanc):
 - Couleur : Blanc/Gris
- P4 Peinture décorative (gris foncé)
 - Couleur : Gris foncé
- F1 Pellicule de fenêtre F1, motif de feuille d'érable
 - Le Représentant du Ministère devra prévoir un fichier « EPS », qui se rapporte à la conception peilliculaire. Se reporter au dessin 20 ID10 afin de retrouver les détails de conception.

Quincaillerie des portes - Notes générales :

- Type A - Porte à noyau plein et de catégorie pour peinture, à aménager avec un bâti en acier embouti et de calibre 16.
- Type B - Porte à noyau plein et de catégorie pour peinture, à aménager avec une fenêtre latérale en verre recuit de 6 mm et un bâti en acier embouti et de calibre 16.
- Type C - Porte à noyau plein et de catégorie pour peinture, à aménager avec une pièce rapportée en verre recuit de 6 mm et un bâti en acier embouti et de calibre 16.
- Type D - Portes doubles, à noyau plein et de catégorie pour peinture, à aménager avec une pièce rapportée en verre recuit de 6 mm et un bâti en acier embouti et de calibre 16.
- Type E - Porte double, à noyau plein et de catégorie pour peinture, à aménager avec un bâti en acier embouti et de calibre 16.
- Type F - Porte à noyau plein et de catégorie pour peinture, à aménager avec une grille de porte et un bâti en acier embouti et de calibre 16.
- Type G - Porte en métal creux et à cote de résistance au feu de 1/2 heure et bâti en acier embouti et de calibre 16, à cote de résistance au feu de 1/2 heure aussi.
- Type H - Porte en acier de calibre 16 et à noyau laminé, à aménager avec un bâti en acier embouti et de calibre 16.

- Laminer le noyau de la porte et aménager le tout avec des rainures verticales en acier et à 150 mm d'entre axes. Souder les rainures à chaque façade et remplir tous les vides en se servant d'isolant en laine minérale.
- Bâti, à souder en place, en outre, l'ancrer en se servant de pièces d'ancrage murales en acier et en forme de Z, à souder au bâti. Facade de bâti renforcée de 0,6 m de largeur et ce, en se servant d'une plaque en acier de 6,4 mm sur 25 mm sur 525 mm, à centrer en rapport avec la charnière. À souder par polynôme aux extrémités et à 150 mm d'entre axes.
- Zone critique d'attaque - Renforcer le tour du bâti de porte et ce, du côté sécurité des montants en acier et dans une distance de 1 200 mm; pour ce faire, utiliser de la tôle de calibre 16, à souder aux montants en acier.
- Support de bâtis de porte, à montants doubles et soudés
- Dans le cas de portes s'ouvrant vers l'intérieur, souder une plaque d'acier de 6,4 mm sur 25 mm sur 525 mm au bâti et ce, par polynôme, ménager des soudures aux extrémités et à 150 mm d'entre axes.

1. Le relève de l'Entrepreneur de se reporter à tous les renseignements compris dans le document du relevé.
2. Le relève de l'Entrepreneur de lire le présent dessin conformément avec tous les autres dessins de ce contrat. Cet Entrepreneur devra signaler toute contradiction entre les dessins et ce, avant la mise en route de sa construction.
3. L'Entrepreneur sera tenu responsable de tout endommagement des cloisons, plafonds, autres pièces composantes et fins existantes et de tout autre endommagement à l'intérieur d'espaces adjacents.
4. Réserver.
5. L'Entrepreneur devra préparer toutes les portes et tous les bâtis et ce, en conformité avec les exigences, villes de les rendre à l'état prêt pour la réception de toutes les quincailleries indiquées, y compris celle fournie et installée par le Représentant du Ministère. Se reporter au plan de décaissement du dessin B24 afin de retrouver les types de cloisons et de sorts à dissoudre que les bâtis de portes conviennent aux épaisseurs de cloisons et aux exigences en matière de renforts électriques.
6. Autour de tous les bâtis de portes et (ou) de fenêtres latérales et ce, à l'intérieur et à l'extérieur des locaux, l'Entrepreneur devra fournir et monter du câblage sur lequel on peut appuyer la peinture.
7. À moins d'indications contraires, peindre les deux côtés ou façades et la partie supérieure de toutes les portes et tous les bâtis et ce, en se servant d'une peinture à base de latex et de formule P4, le niveau de brillance de cette peinture étant de 0 formules 5.
8. À moins d'indications contraires, tout le vitrage devra être en verre recuit de 6 mm.
9. Toute la nouvelle quincaillerie pour portes devra être à livrer et à fin au nickel brossé.
10. Tous les boutons à barillets (cylindres) devront être fournis et montés par le Représentant du Ministère.
11. Dispositifs de manœuvre de portes d'accès universels, conduits et courants requis pour la manœuvre du système, devant être fournis et montés par l'Entrepreneur. Se reporter aux dessins d'accessibilité.
12. L'Entrepreneur devra produire une maquette de motif de pellicule de fenêtre de 610 sur 610 mm et la présenter à l'approbation du Représentant du Ministère. À moins d'indications contraires, on se devra de poser ces pellicules contre la façade intérieure des fenêtres ou à l'intérieur des locaux. S'assurer que toutes les bulles soient éliminées, soignées et (ou) enlevées au cours de la pose de ces pellicules.
13. La tolérance d'espacement acceptable entre le plancher fini et la partie inférieure de toute surface de porte devra correspondre à 13 mm tout au plus.
14. À moins d'indications contraires, le battant droit de toute porte double devra correspondre à l'identification suivante : « RRH » ou ouverte à la droite.
15. Une nomenclature des pièces de quincaillerie pour portes et des dessins d'atelier complémentaires sont requis pour tous les ensembles de pièces de quincaillerie, toutes les portes et tous les bâtis.
16. Ensemble des systèmes de clés, par le Représentant du Ministère.
17. En plus du jeu de pièces de quincaillerie énumérées, on se devra d'aménager la porte avec des mécanismes de manœuvre de porte d'accès universels, ces mécanismes devant être de type ultrarobuste et figurant aux listes de produits homologués des UL. Le Représentant du Ministère devra fournir et installer les ensembles suivants : mécanismes de manœuvre, pâtes de poussée et tous les relais connexes.
18. L'Entrepreneur devra raccorder les portes à une alarme sonore. L'Entrepreneur devra prévoir des enseignes en acier inoxydable brossé, lesquelles enseignes devront présenter du lettrage gravé en noir, avec une hauteur de lettrage d'au moins 25 mm et une largeur de frappe de 5 mm. Le lettrage sur ces enseignes devra se lire comme suit :
 - Emergency Exit Only Alarm Will Sound
 - Sortie d'urgence seulement L'alarme de sécurité retentira
19. L'Entrepreneur doit fournir des crochets à manœuvres au mur derrière la porte, Coordonner l'emplacement final avec le Représentant du Ministère.

- Ensemble de quincaillerie H10 (à accès universel et de type n'offrant aucun endochement):
 - Ensemble à livrer (aucun endochement), tel que fourni et monté par le Représentant du Ministère;
 - Mécanisme de manœuvre de porte d'accès universel, de type ultrarobuste et figurant aux listes de produits homologués des UL, avec pâtes de poussée assorties; le tout, devant être fourni et installé par le Représentant du Ministère;
 - Charnière ultrarobuste et à billes de roulement; 1-1/2 paire;
 - Silencieux de porte en caoutchouc transparent;
 - Butoir de porte de montage au plancher, devant convenir au fini du plancher.
- Ensemble de quincaillerie H11 (Sortie de secours seulement, avec barre de passage):
 - Jeu de pièces de quincaillerie de sortie de secours en cas de panique, figurant aux listes de produits homologués des UL, et à des fins de sortie seulement; aucun accessoire de manœuvre installé à l'extérieur; le tout, devant être fourni et installé par le Représentant du Ministère;
 - Contact de porte, fourni et monté par le Représentant du Ministère;
 - Ferme-porte ultrarobuste et de type figurant aux listes de produits homologués des UL, devant être fourni et monté par le Représentant du Ministère;
 - Charnière ultrarobuste et à billes de roulement, avec 5 montants et chevilles invisibles; 1-1/2 paire;
 - Silencieux de porte en caoutchouc transparent;
 - Butoir de porte de montage au plancher, devant convenir au fini du plancher.
- Ensemble de quincaillerie H12 (Salle de toilettes, avec ensemble de poussée):
 - Quincaillerie de manœuvre, avec ensemble de poussée et poignée de frappe en forme de D;
 - Ferme-porte ultrarobuste et de type figurant aux listes de produits homologués des UL, devant être fourni et monté par le Représentant du Ministère;
 - Charnière ultrarobuste et à billes de roulement; 1-1/2 paire;
 - Silencieux de porte en caoutchouc transparent;
 - Butoir de porte de montage au plancher, devant convenir au fini du plancher.
 - Plaque de bulle, du côté de poussée de la porte;
 - Grille de porte en métal de 813 mm de largeur sur 305 mm de hauteur.
- Ensemble de quincaillerie H13 (Salle de toilettes, avec ensemble d'indication):
 - Ensemble de verrouillage à manœuvre et à lever, à fonction de salle de toilettes, avec indicateur d'occupation et clé de secours, tels que fournis et installés par le Représentant du Ministère;
 - Dispositif de manœuvre de porte ultrarobuste, d'accès universel et de type figurant aux listes de produits homologués des UL, devant être fourni et monté par le Représentant du Ministère;
 - Charnière ultrarobuste et à billes de roulement; 1-1/2 paire;
 - Butoir de porte de montage au plancher, devant convenir au fini du plancher.
- Ensemble de quincaillerie H14 (Lecteur de cartes d'accès à la salle):
 - Ensemble de verrouillage à lever et à fonction de local de stockage, fourni et monté par le Représentant du Ministère;
 - Clénoche électrique, lecteur de cartes et contact de porte, fournis et montés par le Représentant du Ministère;
 - Ferme-porte ultrarobuste et de type figurant aux listes de produits homologués des UL, devant être fourni et monté par le Représentant du Ministère;
 - Charnière ultrarobuste et à billes de roulement, avec 5 montants et chevilles invisibles; 1-1/2 paire;
 - Ensembles protecteurs de charnière, fournis et montés par le Représentant du Ministère;
 - Silencieux de porte en caoutchouc transparent;
 - Butoir de porte de montage au plancher, devant convenir au fini du plancher.
- Ensemble de quincaillerie H15 (À fonction de passage, avec ferme-porte):
 - Ensemble à livrer et à fonction de passage, fourni et monté par le Représentant du Ministère;
 - Ferme-porte ultrarobuste et de type figurant aux listes de produits homologués des UL, devant être fourni et monté par le Représentant du Ministère;
 - Charnière ultrarobuste et à billes de roulement; 1-1/2 paire;
 - Silencieux de porte en caoutchouc transparent;
 - Butoir de porte de montage au plancher, devant convenir au fini du plancher.

Public Works and Government Services Canada / Travaux publics et services gouvernementaux Canada

Canada

LWG
ARCHITECTURAL INTERIORS
211-241, prom. Thurston Ottawa (Ontario) K1G 6C9 T 613-739-3699 F 613-739-3965
info@LWG-ai.com LWG-ai.com

Ne pas utiliser le présent dessin à des fins de construction tant et aussi longtemps qu'il ne sera pas signé par le Représentant du Ministère.

Plan clé
N
Le nord du projet

ARIDO
DAVID GIBBS
Architectural Interiors

révisions	description	date
01	Document de Aédenda No. 3	2016-11-20


project Édifice CD Howe, au niveau commercial C3 - Aménagement des locaux CIC
235, rue Queen, Ottawa (Ontario)

drawing dessin
Nomenclature des portes, élévations et coupes


Echelle : Selon les indications

Designed By	LC	Conçu par
Date	2015-09-02	(aaaa/mm/jj)
Drawn By	BM	Dessiné par
Date	2015-09-02	(aaaa/mm/jj)
Reviewed By	BW	Examiné par
Date	2015-09-02	(aaaa/mm/jj)
Approved By		Approuvé par
Date		(aaaa/mm/jj)
Tender		Soumission
Project Manager	ib	Administrateur de projet
Project no.		N° du projet
	R.068270.006	
Drawing no.		N° du dessin
	ID10	


Ne pas utiliser le présent dessin à des fins de construction tant et aussi longtemps qu'il ne sera pas signé par le Représentant du Ministère.

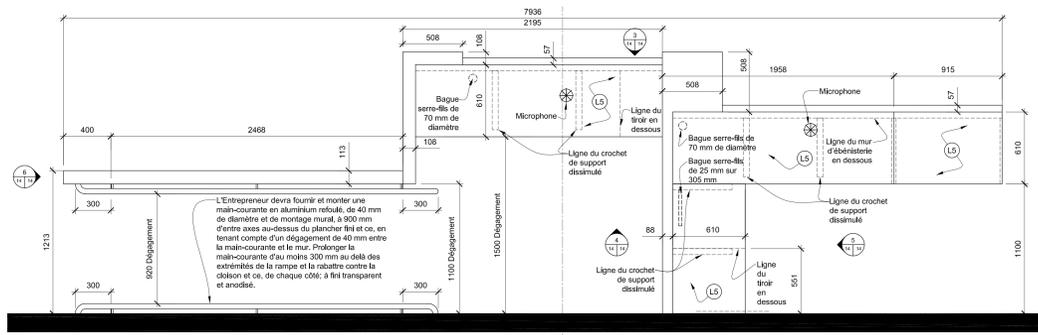


1 Détail en plan - Pupitre de la salle de rassemblements officiels
Echelle : 1:20

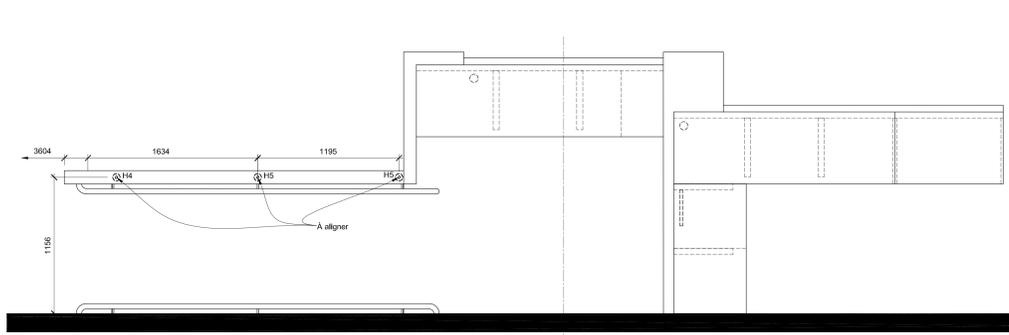

2 Détail en plan - Pupitre de la salle de rassemblements officiels - Emplacement des poteaux HSS, à l'intérieur de l'espace à vocation spéciale.
Echelle : 1:20

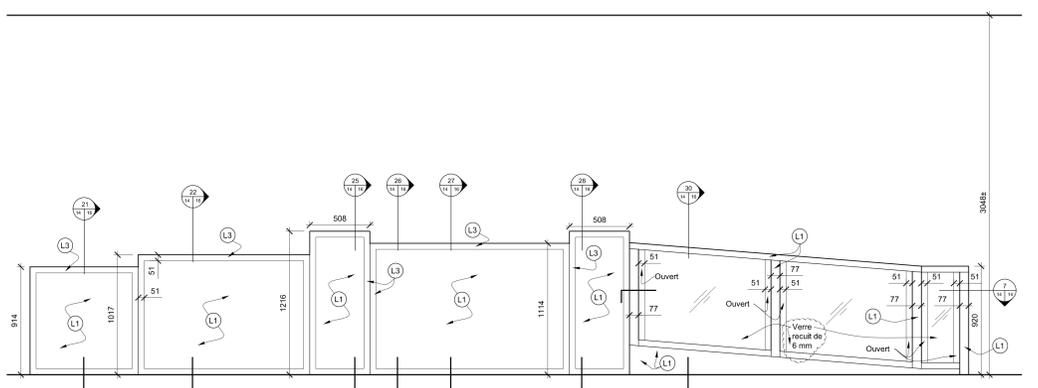

3 Élévation principale - Pupitre de la salle de rassemblements officiels
Echelle : 1:20

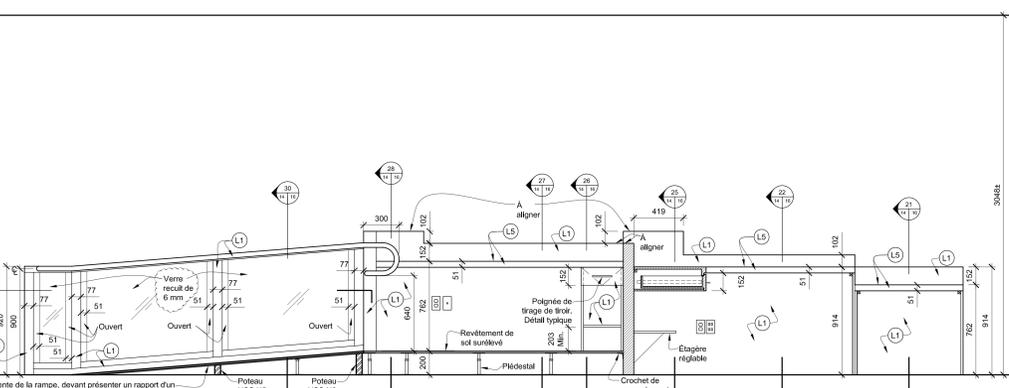

4 Élévation arrière - Pupitre de la salle de rassemblements officiels
Echelle : 1:20

Légende - Travaux d'ébénisterie

- L1 Stratifié de plastique
Motif : À file du bois
Couleur : Chêne brun
- L2 Stratifié de plastique
Motif : À petits cercles présentant une texture
Couleur : vert-beige
- L3 Stratifié de plastique
Couleur : Aluminium satiné et brossé
- L4 Stratifié de plastique
Couleur : Au blanc sculpté
- L5 Stratifié de plastique
Couleur : Au granite belge
- F1 Peinture de fenêtres F1, motif de feuille d'érable
Le Représentant du Ministère devra prévoir un fichier « EPS », qui se rapporte à la conception picturale. Se reporter au dessin 20 ID10 afin de retrouver les détails de conception.
- F2 Peinture de fenêtres (sécurité)
Note : Peinture de sécurité, à coller au bâti de fenêtre.

Notes générales - Travaux d'ébénisterie :


1. L'entrepreneur devra assurer que toutes ses surfaces en dessous des dessus de comptoir et (ou) des surfaces de travail sont ponées et bien lissées et ce, afin d'empêcher l'auto-nettoyage des vêtements.
2. Se reporter au plan de cloisonnement du dessin ID04 afin de retrouver l'emplacement de l'ouvrage de blocage en contre-plaqué à l'intérieur du creux de la cloison.
3. À moins d'indications contraires, les dessus de comptoirs doivent être en contre-plaqué de 19 mm, avec fini en stratifié de plastique.
4. À moins d'indications contraires, les armoires doivent être en panneaux d'agglomérés de bois de haute densité et de 19 mm, avec fini en stratifié de plastique.
5. Les étagères doivent être en panneaux d'agglomérés de bois de haute densité et de 16 mm.
6. Les surfaces intérieures des armoires, des bords et des étagères réglables doivent être lissés en médiane blanche et standard.
7. Il relève de l'entrepreneur de prévoir une connexion en direct à tout appareil devant être fourni et (ou) monté par d'autres tiers et ce, compte tenu des travaux d'électricité et (ou) de plomberie.
8. Se reporter aux dessins de mécanique afin de retrouver les détails de raccordement des accessoires et de l'assemblage de plomberie.
9. Se reporter aux détails en plan et aux élévations afin de retrouver l'emplacement des joints dans les matériaux de dessus de comptoir.
10. L'entrepreneur devra finir le rebord du carrelage en se servant d'une moulure de rebord de forme carrée et en acier inoxydable et brossé.
Notes :
- Épaisseur de la moulure, devant convenir à l'application
11. Les façades apparentes des étagères ouvertes doivent être finies en stratifié de plastique.
12. Prévoir des ouvrages additionnels de blocage dans les creux des cloisons et ce, en fonction du besoin et à des fins de support des travaux d'ébénisterie.
13. La fourniture de l'appareillage comme les réfrigérateurs, les fours à micro-ondes, les cafetières, les photocopieurs, les télécopieurs et les imprimantes relève du Représentant du Ministère.

Légende - Finitions murales :


- P1 Peinture - Généralistes (Blanc)
Couleur : Blanc
Fini : à brillance de niveau 3
- P2 Peinture décorative (Grès pâle)
Couleur : Gris
Fini : à brillance de niveau 3
- P3 Peinture décorative (Béton)
Couleur : Bleu
Fini : à brillance de niveau 3
- P4 Peinture de portes (Grès foncé)
Couleur : Gris foncé
Fini : à brillance de niveau 6
- P5 Peinture - Plafond (Blanc)
Couleur : Blanc
Fini : à brillance de niveau 1
- P6 Peinture - Corridor (Gris)
Couleur : Pourpre/Gris
Fini : à brillance de niveau 3
- G1 Partie arrière du vitrage de corridor, à peinture
Fini : En verre incolore de 12 mm et à faible concentration de fer
Couleur : Partie arrière, à peinture en blanc
- T2 Carrelage de céramique
Couleur : Vert pâle
Format : 264 mm sur 762
Montage : Appareil en pannesse debout
- T3 Carrelage en céramique, avec fini méditerranéen
Couleur : Acier inoxydable
Format : 19 mm sur 102 mm
Montage : En quinconce
- T4 Carrelage de porcelaine (Corridor)
Couleur : Béige
Format : 610 mm sur 610 mm
Montage : En quinconce

Notes générales - Quincaillerie de travaux d'ébénisterie :


1. Les charnières d'armoire doivent être dissimulées et à auto-fermeture.
2. Installer les tirants de sorte qu'ils puissent glisser complètement jusqu'au bout et vers l'extérieur; les glissières doivent être de type ultra-cubique et aménagées avec des butées encastrées.
3. Monter les étagères réglables sur un pilastre en acier inoxydable; à aménager avec des agrafes de support encastrées à même le gabot; en outre, à couper fonction de la hauteur d'intérieur de l'armoire.
4. Fournir et monter des poignées de tirage de porte d'échelle : Longueur : 208 mm
Fini : En acier inoxydable

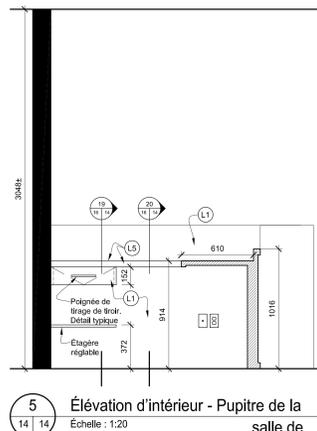

5 Élévation d'intérieur - Pupitre de la salle de rassemblements officiels
Echelle : 1:20

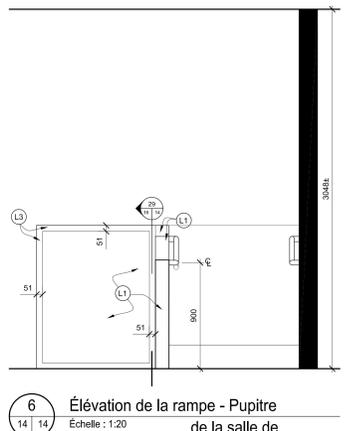


6 Élévation de la rampe - Pupitre de la salle de rassemblements officiels
Echelle : 1:20

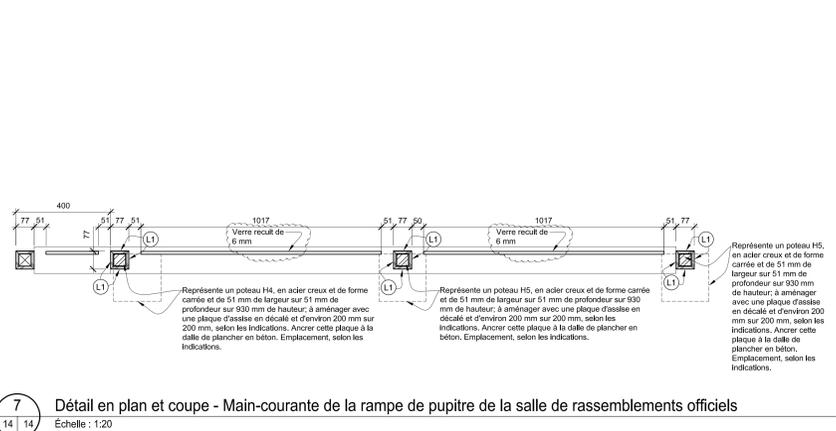

7 Détail en plan et coupe - Main-courante de la rampe de pupitre de la salle de rassemblements officiels
Echelle : 1:20



révisions	description	date
01	Document de Référence No. 3	2016-11-20

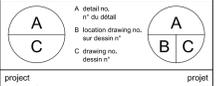


Édifice CD Howe, au niveau commercial C3 - Aménagement des locaux CIC
235, rue Queen, Ottawa (Ontario)

Détail en plan et élévations du pupitre de la salle de rassemblements officiels - Travaux d'ébénisterie

Echelle : Selon les indications

Designé By	Conçu par
LC	2015-09-02
Date	(aaaa/mm/jj)
Drawn By	BM
Date	2015-09-02
Reviewed By	BW
Date	2015-09-02
Approved By	
Date	
Tender	IB
Project Manager	Administrateur de projets
Project no.	N° du projet
R.068270.006	
Drawing no.	N° du dessin
ID14	

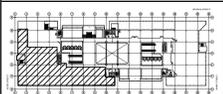

Key Plan / Plan clé

Project North / Le nord du projet

REMOVED OR RELOCATED / ENLEVERÉ OU RÉLOCALISÉ
EXISTING / EXISTANT
NEW AND/OR RELOCATED / NOUVEAU ET/OU RÉLOCALISÉ

ELECTRICAL LEGEND / ÉLECTRICITÉ LÉGENDE

508mm x 1524mm FIXTURE, LETTER DENOTES TYPE / LUMINAIRE 508mm x 1524mm. LA LETTRE INDIQUE LE TYPE DE LUMINAIRE.
508mm x 1524mm FIXTURE, ON UNSWITCHED EMERGENCY LIGHTING CIRCUIT. LETTER DENOTES TYPE/LUMINAIRE 508mm x 1524mm SUR UN CIRCUIT D'ÉCLAIRAGE DE SECOURS. LA LETTRE INDIQUE LE TYPE DE LUMINAIRE.
610mm x 610mm FIXTURE, LETTER DENOTES TYPE / LUMINAIRE 610mm x 610mm. LA LETTRE INDIQUE LE TYPE DE LUMINAIRE.
610mm x 610mm FIXTURE, ON UNSWITCHED EMERGENCY LIGHTING CIRCUIT. LETTER DENOTES TYPE/LUMINAIRE 610mm x 610mm SUR UN CIRCUIT D'ÉCLAIRAGE DE SECOURS. LA LETTRE INDIQUE LE TYPE DE LUMINAIRE.
LIGHTING FIXTURE, LETTER DENOTES TYPE / LUMINAIRE. LA LETTRE INDIQUE LE TYPE DE LUMINAIRE.
LIGHTING FIXTURE, ON UNSWITCHED EMERGENCY LIGHTING CIRCUIT. LETTER DENOTES TYPE / LUMINAIRE SUR UN CIRCUIT D'ÉCLAIRAGE DE SECOURS. LA LETTRE INDIQUE LE TYPE DE LUMINAIRE.
FLUORESCENT STRIP FIXTURE, LENGTH AS SHOWN, LETTER DENOTES TYPE / LUMINAIRE FLUORESCENT EN SURFACE. LA LONGUEUR EST DÉMONTRÉE SUR LES DESSINS. LA LETTRE INDIQUE LE TYPE DE LUMINAIRE.
DOWNLIGHT FIXTURE, LETTER DENOTES TYPE / LUMINAIRE ENCASTRÉ. LA LETTRE INDIQUE LE TYPE DE LUMINAIRE.
TRACK LIGHT FIXTURE, LETTER DENOTES TYPE / LUMINAIRE SUR RAIL. LA LETTRE INDIQUE LE TYPE DE LUMINAIRE.
EXIT LIGHT, CEILING MOUNTED, C/W DIRECTIONAL ARROWS AS NOTED / LAMPÉ DE SORTIE DE SECOURS, MONTÉE AU PLAFOND, AVEC FLÈCHES INDICATRICES TEL QU'INDIQUÉ.
20A, 1P, 120V LIGHT SWITCH/INTERRUPTEUR 120V, 20A, 1P LAMPOLAIRE.
LOW VOLTAGE SWITCH/INTERRUPTEUR À BASSE TENSION.
WALL MOUNTED LOW VOLTAGE OCCUPANCY SENSOR/DETECTEUR DE MOUVEMENT À BASSE TENSION, MONTÉ AU MUR.
LOW VOLTAGE OCCUPANCY SENSOR, CEILING MOUNTED / DETECTEUR DE MOUVEMENT À BASSE TENSION, MONTÉ AU PLAFOND.
DIMMER SWITCH RATED MINIMUM 1000W (1000VA FOR LV) UNLESS NOTED / GRATEAU DE 1000W (OU 1000VA) MINIMUM, À MOINS D'INDICATIONS CONTRAIRES.
LIGHTING RELAY PANEL / PANEAU DES RELAYS D'ÉCLAIRAGE.
15A, 120V, DUPLEX RECEPTACLE, LINE ACROSS INDICATES ELEVATED HEIGHT / PRISE ÉLECTRIQUE DOUBLE 15A 120V. LA LIGNE TRANSVERSALE SUR LE SYMBOLE INDIQUE UNE HAUTEUR DE MONTAGE NON STANDARD.
15A, 120V, DUPLEX RECEPTACLE ON DEDICATED CIRCUIT, LINE ACROSS INDICATES ELEVATED HEIGHT / PRISE ÉLECTRIQUE DOUBLE 15A 120V, RACCORDÉE À UN CIRCUIT NON-PARTAGE. LA LIGNE TRANSVERSALE SUR LE SYMBOLE INDIQUE UNE HAUTEUR DE MONTAGE NON STANDARD.
SPECIAL RECEPTACLE AS NOTED, LINE ACROSS INDICATES ELEVATED HEIGHT / PRISE ÉLECTRIQUE SPÉCIALE, TEL QU'INDIQUÉ. LA LIGNE TRANSVERSALE SUR LE SYMBOLE INDIQUE UNE HAUTEUR DE MONTAGE NON STANDARD.
15A, 120V, CEILING MOUNTED DUPLEX RECEPTACLE / PRISE ÉLECTRIQUE DOUBLE 15A 120V, MONTÉE AU PLAFOND.
FURNITURE POLE FEED / RACCORDEMENT À UN PÔTEAU DU SYSTÈME DE MOBILIER.
COMBINATION FLOOR MOUNTED 15A 120V, DUPLEX RECEPTACLE AND COMMUNICATION OUTLET/BOÎTE DE PLANCHER COMBINÉE C/W PRISE DOUBLE 15A 120V ET DES PORTS TELECOM.
JUNCTION BOX / BOÎTE DE RACCORDEMENT.
2 COMPARTMENT POWER AND COMMUNICATION SERVICE POLE C/W OUTLETS SHOWN, / PÔTEAU DE SERVICE À DEUX COMPARTIMENTS POUR ALIMENTATION ÉLECTRIQUE ET CÂBLES DE TÉLÉCOMMUNICATIONS C/W PRESSES INTÉGRÉS TEL QU'INDIQUÉ.
SURFACE MOUNTED ELECTRICAL PANEL/TABLEAU ÉLECTRIQUE MONTÉ EN SURFACE.
CEILING POWER JUNCTION BOX C/W CIRCUITS SHOWN / BOÎTE DE RACCORDEMENT AU PLAFOND C/W CIRCUITS TEL QU'INDIQUÉ.
MOTOR CONNECTION/CONNEXION ÉLECTRIQUE À UN MOTEUR.
SPEED CONTROL / COMMUNIFICATEUR DE COMMANDE DE VITESSE.
MOTOR RATED SWITCH / INTERRUPTEUR POUR MOTEUR.
HARD WIRED CONNECTION TO EQUIPMENT / RACCORDEMENT DIRECT.
VARIABLE FREQUENCY DRIVE CONNECTION / RACCORDEMENT À UN VARIATEUR DE FRÉQUENCE.
LINE VOLTAGE THERMOSTAT / THERMOSTAT À TENSION DE LIGNE.
FIRE ALARM PULL STATION / POSTE MANUEL D'ALARME INCENDIE.
FIRE ALARM SPEAKER, CEILING MOUNTED TYPE / HAUT-PARLEUR D'ALARME INCENDIE, MONTÉ AU PLAFOND.
HEAT DETECTOR, RATE OF RISE, CEILING MOUNTED TYPE / DETECTEUR DE CHALEUR, TYPE THERMOCENTRIFUGE, MONTÉ AU PLAFOND.
SMOKE DETECTOR, CEILING MOUNTED TYPE / DETECTEUR DE FUMÉE, MONTÉ AU PLAFOND.

ADD/AJOUTER
REVISE/RÉVISER

REMOVED OR RELOCATED / ENLEVERÉ OU RÉLOCALISÉ
EXISTING / EXISTANT
NEW AND/OR RELOCATED / NOUVEAU ET/OU RÉLOCALISÉ

ELECTRICAL LEGEND / ÉLECTRICITÉ LÉGENDE

ELECTRIC HINGE (CONDUIT/BACK BOX ONLY) / CHARNIÈRE ÉLECTRIQUE (CONDUIT/BOÎTE DE SORTIE SEULEMENT).
MAGNETIC DOOR HOLDER / CALE PORTE MAGNÉTIQUE.
CARD ACCESS (CONDUIT/BACK BOX ONLY) / LECTEUR DE CARTE (CONDUIT/BOÎTE DE SORTIE SEULEMENT).
DOOR CONTACT (CONDUIT/BACK BOX ONLY) / INTERRUPTEUR DE PORTE (CONDUIT/BOÎTE DE SORTIE SEULEMENT).
ELECTRIC STRIKE (CONDUIT/BACK BOX ONLY) / LOUQUET ÉLECTRIQUE (CONDUIT/BOÎTE DE SORTIE SEULEMENT).
REQUEST TO EXIT (CONDUIT/BACK BOX ONLY) / DEMANDE DE SORTIE (CONDUIT/BOÎTE DE SORTIE SEULEMENT).
SECURITY KEYPAD (CONDUIT/BACK BOX ONLY) / PANEAU DE SÉCURITÉ (CONDUIT/BOÎTE DE SORTIE SEULEMENT).
DOOR SWITCH (CONDUIT/BACK BOX ONLY) / INTERRUPTEUR DE PORTE (CONDUIT/BOÎTE DE SORTIE SEULEMENT).
COMBINATION FIRE RATED OUTLET / SORTIE SÉLECTIONNÉE/RESEAU COMBINÉE.
CABLE TRAY / CHEMIN DE CÂBLE.
PUSH BUTTON (CONDUIT/BACK BOX ONLY) / BOUTON-POUSSOIR (CONDUIT/BOÎTE DE SORTIE SEULEMENT).
SECURITY MOTION SENSOR (CONDUIT/BACK BOX ONLY) / DETECTEUR DE MOUVEMENT DU SYSTÈME DE SÉCURITÉ (CONDUIT/BOÎTE DE SORTIE SEULEMENT).
CEILING MOUNTED CAMERA (2-WIRE BOX ONLY). EXIST LOCATION TO BE DETERMINED ON SITE WITH SECURITY CONTRACTOR AND CLIENT / CAMERA MONTÉE AU PLAFOND (BOÎTE DOUBLE SEULEMENT). L'EMPLACEMENT FINAL DOIT ÊTRE CONFIRMÉ SUR LE CHANTIER AVEC L'ENTREPRENEUR DE SÉCURITÉ ET LE CLIENT.
EMERGENCY ALARM STORE PUSH BUTTON (CONDUIT/BACK BOX ONLY) / BOUTON-POUSSOIR POUR TÊMON LUMINEUX STROBOSCOPIQUES DE SECOURS (CONDUIT/BOÎTE DE SORTIE SEULEMENT).
DIGITAL CHECK METER AND BASE / COMPTEUR NUMÉRIQUE AVEC BASE.
TRANSFORMER / TRANSFORMATEUR.
DISCONNECT SWITCH / DISJONCTEUR.

ISSUED FOR ADDENDUM 3 / ÉMIS POUR ADDENDUM 3
 2016/11/22

revisions / révisions

no. / no.	description / description	date / date
A	A detail no. / no. de détail	
B	B location drawing no. / no. de dessin de lieu	
C	C drawing no. / no. de dessin	

project / projet
 235 Queen Street, Ottawa ON

CIC Fit-Up, CD Howe Building, Commercial Level C3/Édifice CD Howe, au niveau commercial C3, Aménagement des locaux CIC

drawing / dessin
ELECTRICAL / ÉLECTRIQUE: LEGEND, DRAWING LIST, AND DETAILS / LÉGENDE, LISTE DES DESSINS ET DÉTAILS

scale / échelle
 N.T.S.
 Designed By / Conçu par
 C. JOHNSTON
 Date / Date
 2015-09-02
 Drawn By / Dessiné par
 C. JOHNSTON
 Date / Date
 2015-09-02


Reviewed By / Examiné par
 B. THORNHILL
 Date / Date
 2015-09-02
 Approved By / Approuvé par
 B. THORNHILL
 Date / Date
 2015-09-02
 Tender / Soumission

Project Manager / Administrateur de projets
 I.BEGUM
 Project no. / No. du projet
 R.068270.006


Drawing no. / No. du dessin
E01

ELECTRICAL DRAWING LIST / LISTE DES DESSINS ÉLECTRIQUE


DRAWING NO. / NO. DU DESSIN	DESCRIPTION
E001	ELECTRICAL: DEMOLITION / ÉLECTRIQUE: DÉMOLITION
E01	ELECTRICAL: LEGEND, DRAWING LIST AND DETAILS / ÉLECTRIQUE: LÉGENDE, LISTE DES DESSINS ET DÉTAILS
E02	ELECTRICAL: LIGHTING AND FIRE ALARM / ÉLECTRIQUE: ÉCLAIRAGE ET ALARME D'INCENDIE
E03	ELECTRICAL: POWER AND SYSTEMS / ÉLECTRIQUE: POUVOIR ET SYSTÈMES

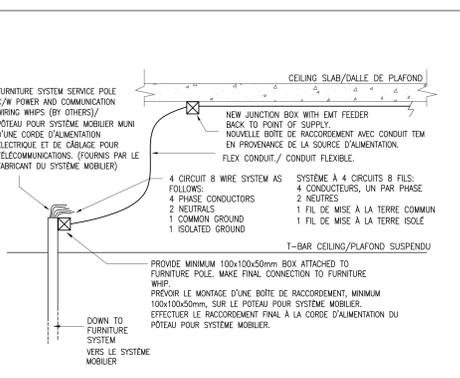

FURNITURE POLE CONNECTION DETAIL / DÉTAIL DES RACCORDEMENTS À UN PÔTEAU POUR SYSTÈME MOBILIER

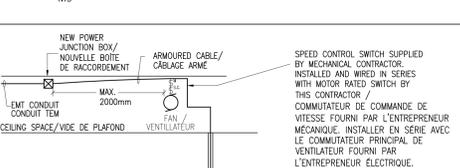


FAN CONNECTION DETAIL / DÉTAIL DES RACCORDEMENTS TYPIQUES

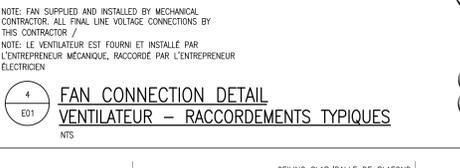

POWER ZONE BOX - FURNITURE / BOÎTE DE RACCORDEMENT AU PLAFOND - MOBILIER



GROUNDING BUS BAR / BARRE DE MISE À LA TERRE

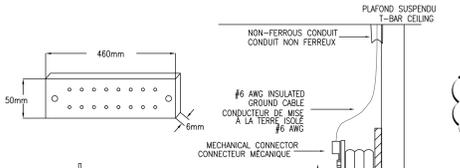

SECURE DOUBLE DOOR WITH CARD ACCESS / CONTRÔLE D'ACCÈS TYPIQUE POUR PORTE DOUBLE



TELEPHONE AND DATA CONDUITS IN STUD WALL / PRISE TÉLÉPHONIQUE/RÉSEAU DÉTAIL D'INSTALLATION




LIGHTING FIXTURE SCHEDULE / LISTE DES LUMINAIRES

TYPE	DESCRIPTION	LAMP / LAMPES	LED DIMMING DRIVER / MODÈLE GRADATION DEL	DIMMING RANGE / PLAGE GRADATION	VOLT / TENSION	MOUNTING / MONTAGE	REMARKS / REMARQUES
A	STRIP LIGHT FIXTURE / REOLETTE FLUORESCENT.	2-32W TB			120	SUSPENDED / SUSPENDUE	- TO BE REMOVED / ENLEVER
B	TRACK LIGHT FIXTURES / LUMINAIRES SUR RAIL.	1-50W MR16			120	SURFACE DRYWALL / MONTÉ EN SALLE D'OPÈRE	- WHITE FINISH / FINI BLANC
C	508mm x 1524mm DIRECT/INDIRECT LOW PROFILE LED FIXTURE. 20 GAUGE COLD ROLLED STEEL HOUSING / LUMINAIRE DEL DIRECT/INDIRECT 508mm x 1524mm, EN ACIER PROFILÉ À FROID DE CALIBRE 20.	48W LED/DEL			120	RECESSED T-BAR / ENCASTRÉ AU PLAFOND SUSPENDU	- 4000K, 4350 LUMENS, 85+ CRI - HIGH PERFORMANCE LENS, WHITE REFLECTOR / LENTILLE HAUTE PERFORMANCE, REFLECTEUR BLANC - LESS THAN 70mm DEEP / MOINS DE 70mm DE PROFONDEUR
C1	610mm x 610mm DIRECT/INDIRECT LOW PROFILE LED FIXTURE. 20 GAUGE COLD ROLLED STEEL HOUSING / LUMINAIRE DEL DIRECT/INDIRECT 610mm x 610mm, EN ACIER PROFILÉ À FROID DE CALIBRE 20.	24W LED/DEL			120	RECESSED T-BAR / ENCASTRÉ AU PLAFOND SUSPENDU	- 4000K, 2200 LUMENS, 85+ CRI - HIGH PERFORMANCE LENS, WHITE REFLECTOR / LENTILLE HAUTE PERFORMANCE, REFLECTEUR BLANC - LESS THAN 70mm DEEP / MOINS DE 70mm DE PROFONDEUR
C2	508mm x 1524mm DIRECT/INDIRECT LOW PROFILE LED FIXTURE. 20 GAUGE COLD ROLLED STEEL HOUSING / LUMINAIRE DEL DIRECT/INDIRECT 508mm x 1524mm, EN ACIER PROFILÉ À FROID DE CALIBRE 20.	48W LED/DEL			120	SURFACE DRYWALL / MONTÉ EN SALLE D'OPÈRE	- 4000K, 4350 LUMENS, 85+ CRI - HIGH PERFORMANCE LENS, WHITE REFLECTOR / LENTILLE HAUTE PERFORMANCE, REFLECTEUR BLANC - LESS THAN 70mm DEEP / MOINS DE 70mm DE PROFONDEUR
D	103mm LED DOWNLIGHT FIXTURE, DIE-STAMPED AND WELDED 16 GAUGE STEEL CONSTRUCTION, POWDER COAT FINISH / LUMINAIRE DEL ENCASTRÉ DE 103mm, EN ACIER DE CALIBRE 16 FORMÉ ET SOUDÉ ET AVEC REVÊTEMENT EN POUÈRE.	14W LED/DEL			120	RECESS DRYWALL / ENCASTRÉ AU PLAFOND D'OPÈRE	- 1000 LUMENS, CRI 80+, 3000K - CHROME FINISH, CLEAR REFLECTOR / FINI CHROME, REFLECTEUR CLAIR
D1	103mm LED DOWNLIGHT FIXTURE, DIE-STAMPED AND WELDED 16 GAUGE STEEL CONSTRUCTION, POWDER COAT FINISH / LUMINAIRE DEL ENCASTRÉ DE 103mm, EN ACIER DE CALIBRE 16 FORMÉ ET SOUDÉ ET AVEC REVÊTEMENT EN POUÈRE.	8W LED/DEL			120	RECESS DRYWALL / ENCASTRÉ AU PLAFOND D'OPÈRE	- 700 LUMENS, CRI 80+, 3000K - CHROME FINISH, CLEAR REFLECTOR / FINI CHROME, REFLECTEUR CLAIR
F	125mm LED UNDER CABINET FIXTURE, ALUMINUM PROFILE / REOLETTE DEL DE 125mm MONTÉE SOUS L'ARMOIRE C/W PROFIL EN ALUMINIUM.	4.8W/m LED/DEL			120	SURFACE UNDER CABINET / MONTÉ SOUS L'ARMOIRE	- 413 LUMENS/FM, CRI 85+, 4000K - WHITE TRIM FINISH, CLEAR ROUND COVER / BORDURE AVEC UN FINI BLANC, COUVERT RONDE ET CLAIR - C/W 24V STEP DOWN TRANSFORMER / C/W TRANSFORMATEUR 120V-24V
G	103mm LED DOWNLIGHT, FLAT TRIM, DIE-STAMPED AND WELDED 16 GAUGE STEEL CONSTRUCTION, POWDER COAT FINISH / LUMINAIRE DEL ENCASTRÉ DE 103mm, EN ACIER DE CALIBRE 16 FORMÉ ET SOUDÉ ET AVEC REVÊTEMENT EN POUÈRE.	8W LED/DEL	0-10V		120	RECESSED T-BAR / ENCASTRÉ AU PLAFOND SUSPENDU	- 784 LUMENS, CRI 80+, 3000K - 45° BEAM / DISTRIBUTION DE LUMÈRE À 45° - CHROME FINISH / FINI CHROME
G1	103mm LED DIRECTIONAL DOWNLIGHT, FLAT TRIM, DIE-STAMPED AND WELDED 16 GAUGE STEEL CONSTRUCTION, POWDER COAT FINISH / LUMINAIRE DEL ENCASTRÉ À FASCÉAU AJUSTABLE DE 103mm C/W BORDURE PLATE EN ACIER DE CALIBRE 16 FORMÉ ET SOUDÉ ET AVEC REVÊTEMENT EN POUÈRE.	8W LED/DEL	0-10V		120	RECESSED T-BAR / ENCASTRÉ AU PLAFOND SUSPENDU	- 784 LUMENS, CRI 80+, 3000K - 35° ADJUSTMENT ANGLE, 45° BEAM / ANGLE DE 35° AJUSTABLE ET FASCÉAU À 45° - CHROME FINISH / FINI CHROME
H	305mm LED ARCHITECTURAL COVE FIXTURE, EXTRUDED ALUMINUM HOUSING / LUMINAIRE DEL ARCHITECTURE DE 305mm MONTÉE DANS UNE VOÛTE EN ALUMINIUM EXTRUDÉ.	9W/m LED/DEL			120	COVE / VOÛTE	- 765 LUMENS, CRI 80+, 3000K - CLEAR ACRYLIC LENS / LENTILLE EN ACRYLIQUE CLAIR
J	1200mm DIRECT/INDIRECT LED FIXTURE, SUSTAINE COMFORT OFFICE. FLAT END CAPS, COLD ROLLED STEEL HOUSING / LUMINAIRE DEL DIRECT/INDIRECT 1200mm, AVEC DISTRIBUTION DE LUMÈRE DOUÉE ET CONFORTABLE, C/W RAYONNEMENT PLAT EN ACIER PROFILÉ À FROID.	44W/1.22m	0-10V		120	SUSPENDED 467mm FROM CEILING WITH ADJUST CABLE/ SUSPENDU DE 467mm DU PLAFOND AVEC CÂBLE AJUSTABLE	- PAINTED ALUMINUM FINISH / FINI EN ALUMINIUM PEINT - 70% UPLIGHT/20% DOWNLIGHT / DISTRIBUTION DE LUMÈRE 70% INDIRECT ET 30% DIRECT - COORDINATE FINAL MOUNTING HEIGHT ON SITE / CONFIRMER LA HAUTEUR DE MONTAGE EXACTE SUR LE CHANTIER - 4800 LUMENS, CRI 85+, 3400K
K	LINEAR RECESSED LED FIXTURE, EXTRUDED ALUMINUM HOUSING / REOLETTE DEL ENCASTRÉE, EN ALUMINIUM EXTRUDÉ.	4.6W/305mm			120	RECESS DRYWALL / ENCASTRÉ AU PLAFOND D'OPÈRE	- 500 LUMENS/305mm, CRI 80+, 4000K - WHITE FINISH, CLEAR ROUND COVER / BORDURE AVEC UN FINI BLANC, COUVERT RONDE EN ACRYLIQUE - PROVIDE LENSING TO ACHIEVE LIGHT DOWN / PRÉVOIR DES LUMIÈRES AUX LONGUEURS APPROPRIÉES POUR OBTENIR L'ÉCLAIRAGE DES LUMIÈRES SUR LES PLANS
L	1210mm STEEL CHANNEL FLUORESCENT STRIP FIXTURE / REOLETTE FLUORESCENTE DE 1210mm ENCASTRÉE, EN ACIER.	2-32W TB			120	CHAIN SUSPENDED / SUSPENDUE AVEC DES CHAINES	- BAKED POLYESTER FINISH, HEAVY-DUTY CHANNEL, C/W DIE-FORMED FROM CODE-GAUGE STEEL, / FINI EN POLYESTER CUIVRE, MÈMBRE DE RÉSEAU INTÉGRÉ, MATRICE D'ACCÈS DE CALIBRE PRÉCIS - C/W WIREGUARD, 93.3% EFFICIENCY / CÔN CILLE DE PROTECTION EFFICACITÉ DE 93.3%
N	LED TRIM TRIMLESS DOWNLIGHT RECESSED FIXTURE, ALUMINIUM CONSTRUCTION, SATIN POWDER COAT FINISH / ENCASTRÉ DEL SANS BORDURE EN ALUMINIUM, REVÊTEMENT EN POUÈRE SATINÉ.	14W LED/DEL			120	RECESS DRYWALL / ENCASTRÉ AU PLAFOND D'OPÈRE	- 83+ CRI, 3000K, 1300 LUMENS - BLACK FINISH / FINI NOIR - 30° BEAM / FASCÉAU DE 30°

NOTES: 0-10V - DÉNOTES 0-10V DIMMING CONTROL / INDIQUE UN CONTRÔLE DE GRADATION 0-10V


PANEL LP-1 (NEW / NOUVEAU)

DESCRIPTION	BS	CR	A	B	C	CR	BS	DESCRIPTION
IRC - LIGHTS / LUMIÈRES	20	1	2	20	1	2	20	IRC LIGHTS / LUMIÈRES
IRC - LIGHTS / LUMIÈRES	20	1	4	20	1	4	20	IRC LIGHTS / LUMIÈRES
IRC - LIGHTS / LUMIÈRES	20	5	6	20	5	6	20	IRC LIGHTS / LUMIÈRES
IRC - LIGHTS / LUMIÈRES	20	7	8	20	7	8	20	IRC LIGHTS / LUMIÈRES
IRC - LIGHTS / LUMIÈRES	20	9	10	20	9	10	20	IRC LIGHTS / LUMIÈRES
IRC - LIGHTS / LUMIÈRES	20	11	12	20	11	12	20	IRC LIGHTS / LUMIÈRES
IRC - LIGHTS / LUMIÈRES	20	13	14	20	13	14	20	IRC LIGHTS / LUMIÈRES
IRC - LIGHTS / LUMIÈRES	20	15	16	20	15	16	20	IRC LIGHTS / LUMIÈRES
IRC - LIGHTS / LUMIÈRES	20	17	18	20	17	18	20	IRC LIGHTS / LUMIÈRES
IRC - LIGHTS / LUMIÈRES	20	19	20	20	19	20	20	IRC LIGHTS / LUMIÈRES
IRC - LIGHTS / LUMIÈRES	20	21	22	20	21	22	20	IRC LIGHTS / LUMIÈRES
SPARE/LIBRE	15	23	24	15	23	24	15	SPARE/LIBRE
SPARE/LIBRE	15	25	26	15	25	26	15	SPARE/LIBRE
SPARE/LIBRE	15	27	28	15	27	28	15	SPARE/LIBRE
SPARE/LIBRE	15	29	30	15	29	30	15	SPARE/LIBRE
SPARE/LIBRE	15	31	32	15	31	32	15	SPARE/LIBRE
SPARE/LIBRE	15	33	34	15	33	34	15	SPARE/LIBRE
SPARE/LIBRE	15	35	36	15	35	36	15	

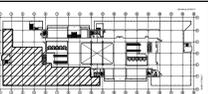


Key Plan / Plan clé


Project North / Le nord du projet

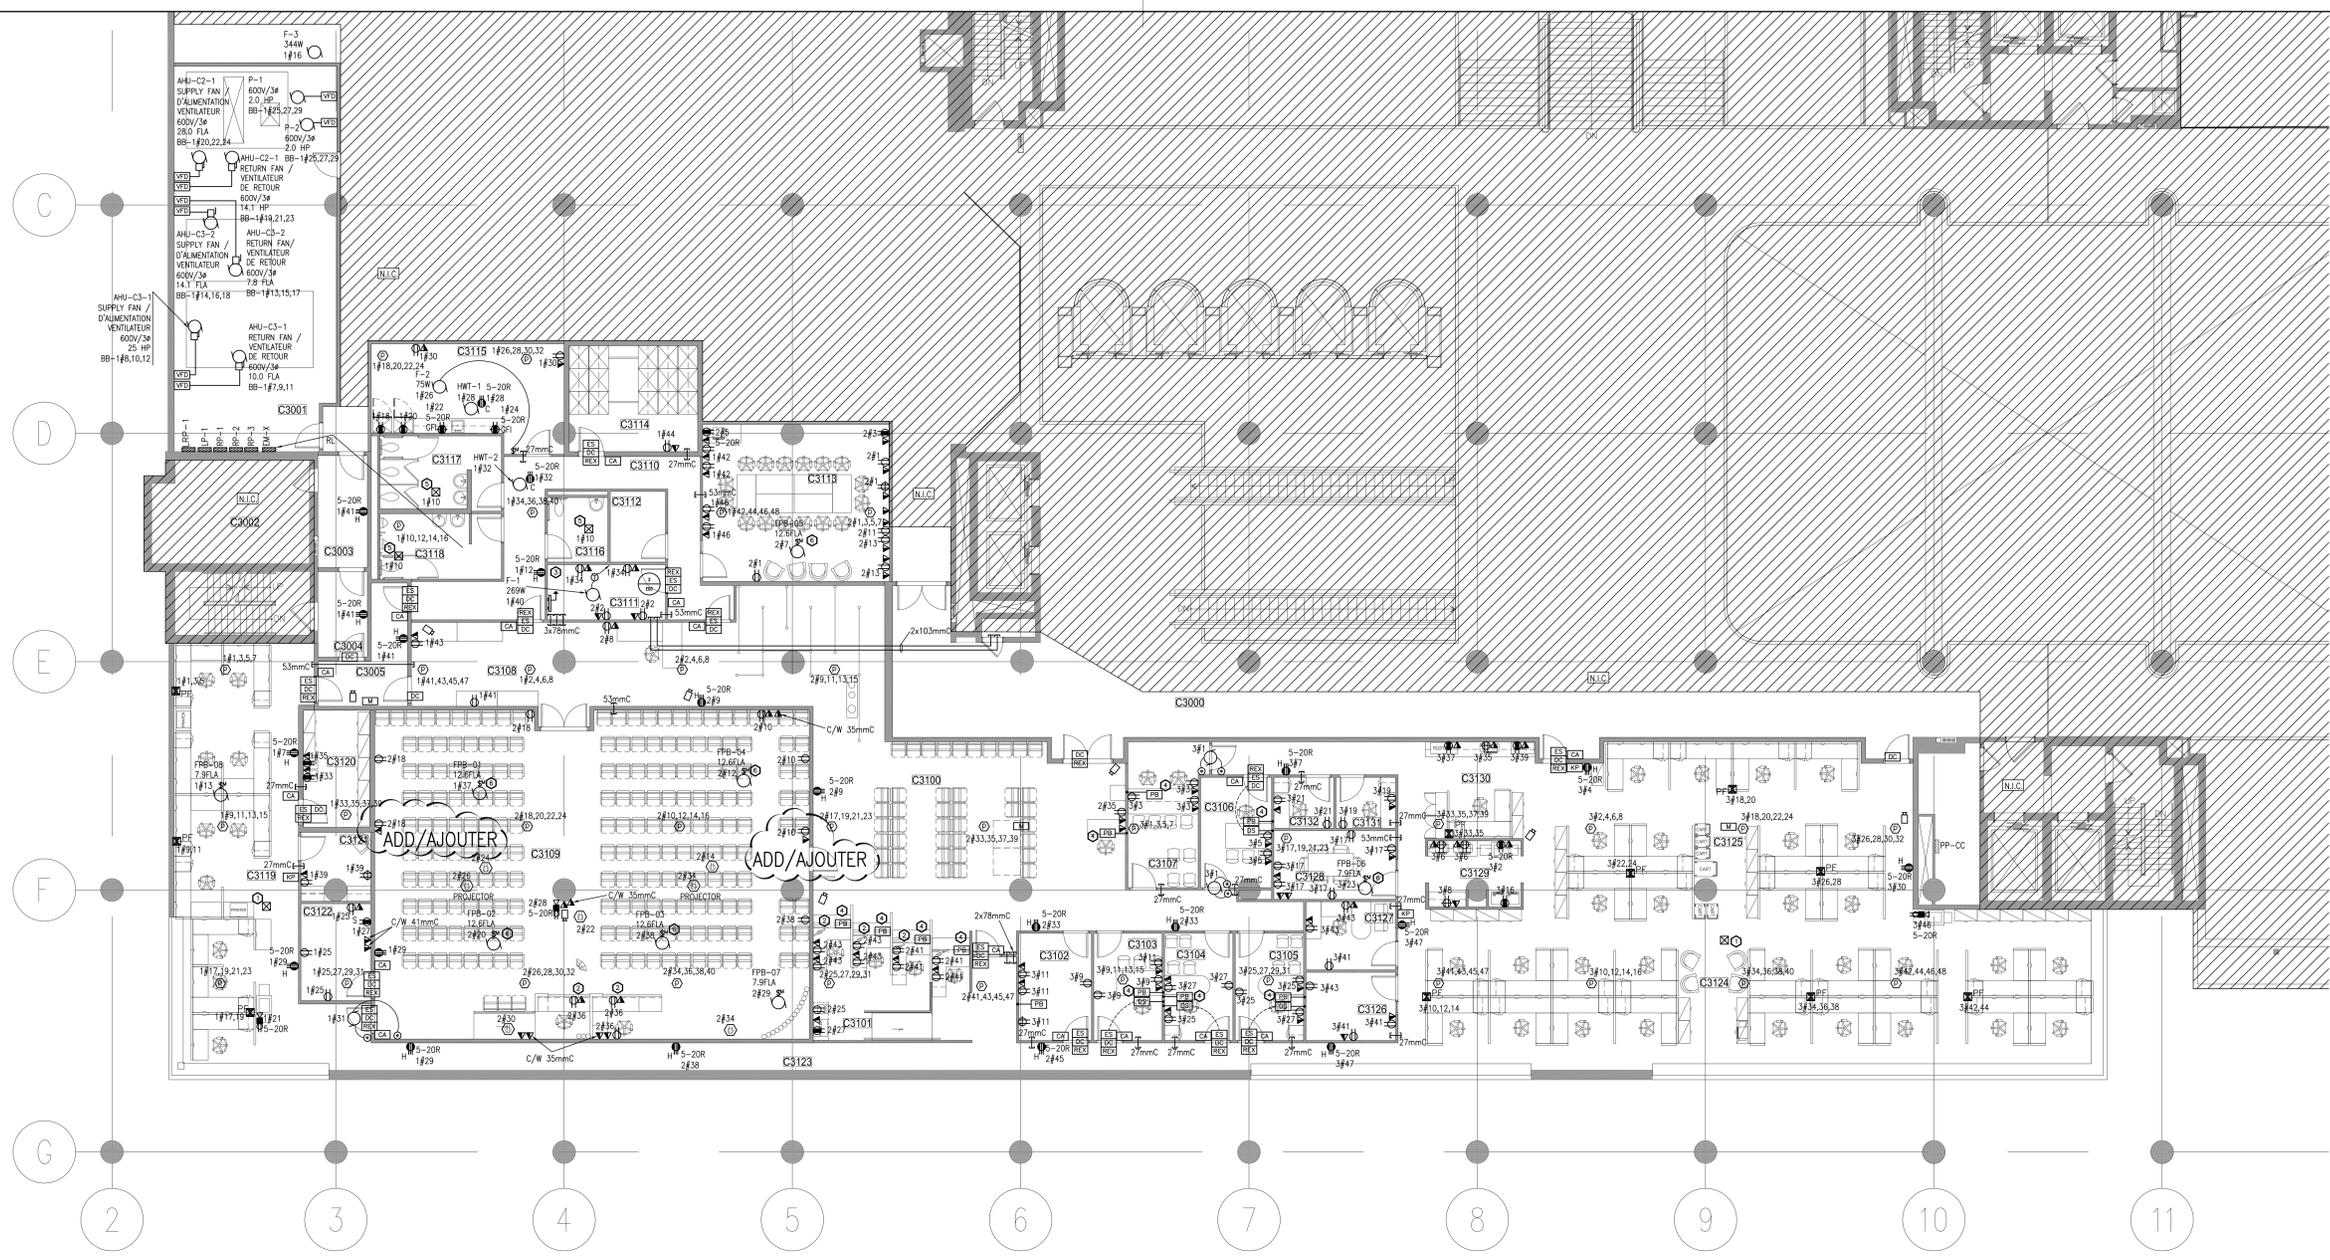


1 POWER AND SYSTEMS / POUVOIR ET SYSTÈMES
E03 1:100

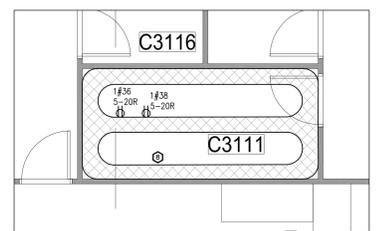


2 TELECOMMUNICATIONS ROOM / CHAMBRE DE TÉLÉCOMMUNICATIONS
E03 1:50

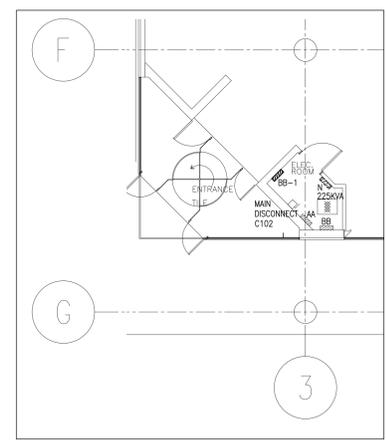

3 C2 ELECTRICAL ROOM / CHAMBRE ÉLECTRIQUE C2
E03 1:100

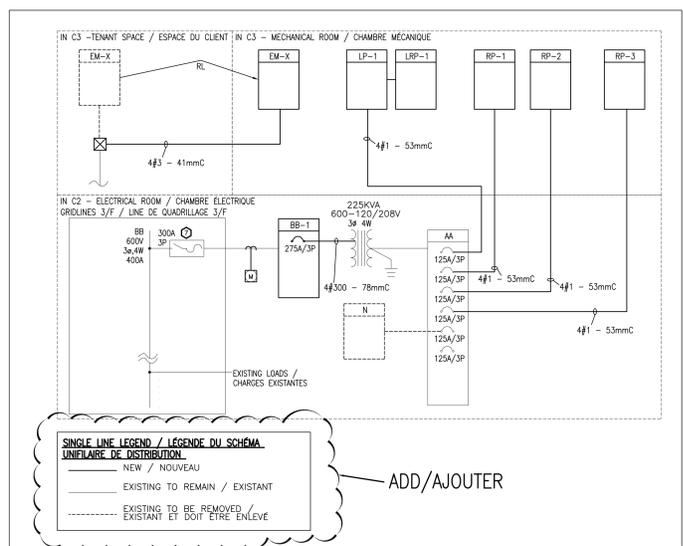

4 PARTIAL SINGLE LINE DIAGRAM / SCHEMA UNIFILAIRE PARTIEL DE DISTRIBUTION
E03 N.T.S.

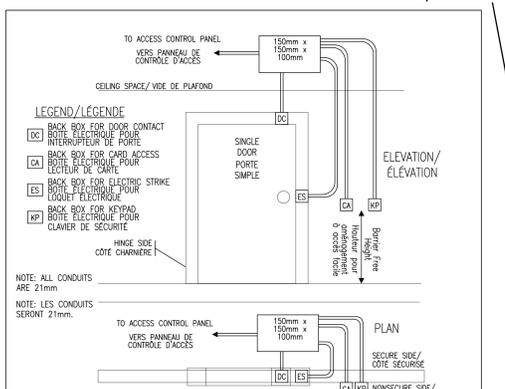

5 SECURE DOOR WITH CARD ACCESS AND KEYPAD / CONTRÔLE D'ACCÈS TIPIQUE AVEC CLAVIER DE SÉCURITÉ ET LECTEUR DE CARTE
E03 N.T.S.

GENERAL NOTES / NOTES GÉNÉRALES:

- PROVIDE SOUND MASKING THROUGHOUT AREA OF WORK. REFER TO SPECIFICATIONS. INDICATE LOCATIONS ON AS-BUILT DRAWINGS. CONFIRM ACTUAL POWER REQUIREMENTS WITH SOUNDMASKING VENDOR. PROVIDE CIRCUITS TO SUIT IN LOCAL ELECTRICAL PANEL WHICH SERVES THE AREA. / PRÉVOIR L'INSTALLATION D'UN SYSTÈME DE MASQUE SONORE DANS TOUS LES ESPACES DU PRÉSENT CONTRAT, VOIR LE DEVIS. INDICUER L'EMPLACEMENT DES DISPOSITIFS DU SYSTÈME SUR LES PLANS TEL QUE CONTRÔLÉS. CONFIRMER LES BRANCHEMENTS ÉLECTRIQUES NÉCESSAIRES AVEC LE FABRICANT DU SYSTÈME DE MASQUE SONORE SÉLECTIONNÉ ET ALIMENTER LES COMPOSANTES À PARTIR DES PANNEAUX ÉLECTRIQUES LOCAUX.
- ALL NEW MECHANICAL ROOM EQUIPMENT TO BE FED FROM PANEL BB-1, EXACT CIRCUITING T.B.D. / BRANCHER TOUS LES NOUVEAUX ÉQUIPEMENTS MÉCANIQUE AU PANNEAU BB-1, LE GROUPEMENT EXACT DES CIRCUITS À UTILISER RESTE À CONFIRMER.
- FOURTH CIRCUIT WITHIN CEILING POWER BOX TO RECEIVE DEDICATED NEUTRAL AND ISOLATED GROUND. / PRÉVOIR UN CONDUCTEUR NEUTRE DÉDIE ET UN FILS DE MISE À LA TERRE ISOLÉ POUR LE QUATRIÈME CIRCUIT DANS LA BOÎTE DE RACCORDEMENT AU PLAFOND.
- ALL CIRCUITS ARE FED FROM PANELS IN ELECTRICAL ROOM C3001 (EXAMPLE: 1#2 DENOTES CIRCUIT #2 FROM PANEL RP-1). / LES CIRCUITS DE DERIVATION DOIVENT ÊTRE ALIMÉNTÉS PAR LES TABLEAUX ÉLECTRIQUES DE LA SALLE ÉLECTRIQUE C3001 (EXEMPLE: 1#2 SIGNIFIE LE CIRCUIT #2 DU TABLEAU RP-1).

DRAWING NOTES / NOTES DU DESSIN:

- PROVIDE JUNCTION BOX FOR SECURITY STROBE LIGHT TO BE INSTALLED BELOW CEILING TILE. / PRÉVOIR UNE BOÎTE DE SORTIE POUR L'INDICATEUR LIMITEUR STROBOSCOPIQUE DE SÉCURITÉ MONTÉ SOUS LA TUELE DE PLAFOND.
- PROVIDE SURFACE MOUNTED JUNCTION BOX BELOW MILLWORK FOR RECEPTACLES AND DATA OUTLETS. RUN BACK TO WALL CAVITY AND EXTEND TO CEILING SPACE. / PRÉVOIR DES BOÎTES DE SORTIE MONTÉES EN SAILLIE SOUS LA MENUISERIE POUR LA PRISE RÉSEAU ET LA PRISE RÉSEAU. ACHÉMINER LA FILIERE JUSQU'À L'INTÉRIEUR DE LA CLOISON ET CONTINUER JUSQU'AU PLAFOND ACCESSIBLE.
- PROVIDE 53MM BETWEEN TELECOM ROOM AND BASEMENT FOR NEW WAN CONNECTION. EXACT LOCATION IN BASEMENT T.B.D. / PRÉVOIR UN CONDUIT DE 53MM DE LA SALLE DE TÉLÉCOMMUNICATIONS JUSQU'AU SOUS-SOL, POUR PERMETTRE UN NOUVEAU RACCORDEMENT AU RÉSEAU ÉTENDU. L'EMPLACEMENT EXACT DU RACCORDEMENT AU SOUS-SOL RESTE À CONFIRMER.
- PROVIDE SURFACE MOUNTED JUNCTION BOX BELOW MILLWORK FOR SECURITY PUSH BUTTON. RUN BACK TO WALL CAVITY AND EXTEND TO CEILING SPACE. / PRÉVOIR UNE BOÎTE DE SORTIE MONTÉE EN SAILLIE SOUS LA MENUISERIE POUR LE BOUTON-POUSSOIR DU SYSTÈME DE SÉCURITÉ. ACHÉMINER LA FILIERE JUSQU'À L'INTÉRIEUR DE LA CLOISON ET CONTINUER JUSQU'AU PLAFOND ACCESSIBLE.
- PROVIDE 120V CONNECTION TO JUNCTION BOX IN CEILING SPACE FOR CONNECTION TO WASHROOM FIXTURE SENSORS. / PRÉVOIR UN CIRCUIT DE 120V DANS UNE BOÎTE DE RACCORDEMENT AU PLAFOND POUR LE BRANCHEMENT DES DÉTECTEURS DES FIXTURES DES SALLES DE BAIN.
- FAN SHALL BE CONTROLLED BY LOCAL OCCUPANCY SENSOR. / RACCORDER LE VENTILATEUR AU DÉTECTEUR DE MODIFICATION D'OCCUPATION.
- PROVIDE NEW TIME DELAY FUSES IN EXISTING SWITCH. / PRÉVOIR DE NOUVEAUX FUSIBLES À ACTION DÉFÉRÉE À L'INTÉRIEUR DU DISJONCTEUR EXISTANT.
- PERMITTER CABLE TRAY SHALL BE WALL MOUNTED. / INSTALLER LE CHEMIN DE CÂBLE AU PÉRIMÈTRE DE LA PIÈCE AUX MURS.

REVISE / RÉVISER