



ÉCLUSE DE CARILLON
230 rue du Barrage, Saint-André d'Argenteuil, Québec

CARILLON NAVIGATION LOCK
230 Barrage street, St-Andre Argenteuil, Quebec

No. DESSIN / DRAWING No. TITRE / TITLE

OCAR-20.146.00 PAGE COUVERTURE
COVER PAGE

ÉLECTRIQUE / ELECTRICAL:

OCAR-20.146.01 SCHÉMA D'INTERCONNEXION-SYSTÈME DE GRAISSAGE ET VUE EN PLAN
LUBRICATION SYSTEM-INTERCONNECTION DIAGRAM AND PLAN VIEWOCAR-20.146.02 AGENCEMENT DE PANNEAU ET FILERIE-SYSTÈMES DE GRAISSAGE VANNES ET-PORTES SECTEURS F.1
PANEL LAYOUT AND WIRING-VALVES AND SECTORS DOOR-LUBRICATION SYSTEMS F.1OCAR-20.146.03 AGENCEMENT DE PANNEAU ET FILERIE-SYSTÈMES DE GRAISSAGE VANNES ET-PORTES SECTEURS F.2
PANEL LAYOUT AND WIRING-VALVES AND SECTORS DOOR-LUBRICATION SYSTEMS F.2R_072225_001_E01_DS_COD SCHÉMA UNIFILAIRE-600V
600V ONE LINE-DIAGRAM

VANNE SECTEUR / SECTOR GATE

MÉCANIQUE / MECHANICAL:

OCAR-20.146.04 VANNE SECTEUR GAUCHE/DROITE-PROT. ENTRE MOTEUR ET RÉDUCTEUR-DÉTAILS
LEFT/RIGHT SECTOR GATE-PROT. BETWEEN MOTOR AND GEAR BOX-DETAILSOCAR-20.146.05 VANNE SECTEUR GAUCHE/DROITE-PROTECTION DÉTECTEUR DE ROTATION-DÉTAILS
LEFT/RIGHT SECTOR GATE-ROTATION SENSOR PROTECTION-DETAILSOCAR-20.146.06 VANNE SECTEUR GAUCHE/DROITE-PROTECTEUR ENGRENAGE-DÉTAILS
LEFT/RIGHT SECTOR GATE-OPEN GEAR PROTECTOR-DETAILSOCAR-20.146.07 VANNE SECTEUR GAUCHE/DROITE-PROTECTEUR ENGRENAGE-DÉTAILS
LEFT/RIGHT SECTOR GATE-OPEN GEAR PROTECTOR - DETAILSOCAR-20.146.08 VANNE SECTEUR GAUCHE/DROITE-PROTECTEUR ENGRENAGE-DÉTAILS
LEFT/RIGHT SECTOR GATE-OPEN GEAR PROTECTOR-DETAILSOCAR-20.146.09 VANNE SECTEUR-FERMETURE TROUS (3) DANS ENGRENAGE OUVERT-DÉTAILS
SECTOR GATE-SECTOR GATE HOLE CLOSURE (3) IN OPEN GEAR-DETAILSOCAR-20.146.10 VANNE SECTEUR GAUCHE/DROITE-GARDE-CHUTE AU-DESSUS DU BRAS PIVOT-DÉTAILS
LEFT/RIGHT SECTOR GATE-PROTECTIVE RAILING ABOVE SWIVEL ARM-DETAILSOCAR-20.146.11 VANNE SECTEUR GAUCHE/DROITE-PROTECTEUR-2 CÔTÉS ACCOUPLEMENT REDUCTEUR-PIGNON-DÉTAILS
LEFT-RIGHT SECTOR GATE-PROTECTOR GEAR BOX-PINION COUPLING PROTECTION-2 SIDES-DETAILSOCAR-20.146.12 VANNE SECTEUR GAUCHE/DROITE-SYSTÈME DE GRAISSAGE-SCHÉMA
LEFT/RIGHT SECTOR GATE-GREASE SYSTEM-SCHEMA

PORTE VERTICAL / VERTICAL GATE

MÉCANIQUE / MECHANICAL:



OCAR-20.146.13 PORTE VERTICALE-ENGRENAGE-DÉTAILS
VERTICAL GATE-SET GEAR-DETAILSOCAR-20.146.14 PORTE VERTICALE-PROTECTION POUR ENGRENAGE-DÉTAILS
VERTICAL GATE-SET GEAR PROTECTION GUARDS-DETAILSOCAR-20.146.15 PORTE VERTICALE-PROTECTION ENTRE MOTEUR 40HP ET REDUCTEUR-DÉTAILS
VERTICAL GATE-SAFETY BARRIER BETWEEN 40HP MOTOR AND GEAR BOX-DETAILSOCAR-20.146.16 PORTE VERTICALE-PROTECTION POULIES CONTREPOIDS-DÉTAILS
VERTICAL GATE-COUNTERWEIGHT PULLEY SAFETY BARRIER-DETAILSOCAR-20.146.17 PORTE VERTICALE-PROTECTION CÂBLES MENANTS (CÔTÉ DROIT)-DÉTAILS
VERTICAL GATE-SAFETY BARRIER FOR LIFTING CABLES (RIGHT SIDE)-DETAILSOCAR-20.146.18 PORTE VERTICALE-PROTECTION CÂBLES MENANTS (CÔTÉ GAUCHE)-DÉTAILS
VERTICAL GATE-SAFETY BARRIER FOR LIFTING CABLE (LEFT SIDE)-DETAILSOCAR-20.146.19 PORTE VERTICALE-GARDE LIMITANT L'ACCÈS AU FREIN TAMBOUR-DÉTAILS
VERTICAL GATE-SAFETY BARRIER LIMITING ACCESS TO DRUM BRAKE-DETAILSOCAR-20.146.20 PORTE VERTICALE-SYSTÈME DE GRAISSAGE-SCHÉMA
VERTICAL GATE-GREASE SYSTEM-SCHEMA

VANNE D'ADMISSION ET D'ÉVACUATION / INLET GATE AND OUTLET GATE

MÉCANIQUE / MECHANICAL:

OCAR-20.146.21 VANNE D'ADMISSION ET D'ÉVACUATION-PROTECTION ENTRE RÉDUCTEUR #1 ET MOTEUR (CÔTÉ MOTEUR)-DÉTAILS
INLET GATE AND OUTLET GATE - PROTECTION BETWEEN GEAR BOX #1 AND MOTOR (MOTOR SIDE)-DETAILSOCAR-20.146.22 VANNE D'ADMISSION ET D'ÉVACUATION-PROTECTEUR POUR LA PASSERELLE-DÉTAILS
INLET GATE AND OUTLET GATE-GATEWAY PROTECTION-DETAILSOCAR-20.146.23 VANNE D'ADMISSION ET D'ÉVACUATION-PROTECTEUR POUR LA PASSERELLE-DÉTAILS
INLET GATE AND OUTLET GATE-GATEWAY PROTECTION-DETAILSOCAR-20.146.24 VANNE D'ADMISSION ET D'ÉVACUATION-ATTACHE POUR HARNAIS DE SÉCURITÉ-DÉTAILS
INLET GATE AND OUTLET GATE-HARNESS SAFETY EYE-DETAILSOCAR-20.146.25 VANNE D'ADMISSION ET D'ÉVACUATION-PROTECTEUR OUVERTURE POUR OISEAUX-DÉTAILS
INLET GATE AND OUTLET GATE-TANTOR GATE BIRD SCREEN-DETAILSOCAR-20.146.26 VANNE D'ADMISSION ET D'ÉVACUATION-SYSTÈME DE GRAISSAGE-SCHÉMA
INLET GATE AND OUTLET GATE-GREASE SYSTEM-SCHEMAOCAR-20.146.27 MÉCANIQUE DE LA PORTE VERTICALE IMPLANTATION COUPE ET DÉTAILS
VERTICAL GATE MACHINERY-IMPLANTATION SECTION AND DETAILS

Parks Canada Unité des voies navigables au Québec	Parks Canada Quebec Waterways Unit
Région du Québec Canada	Québec region Canada

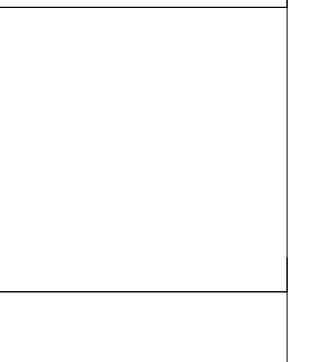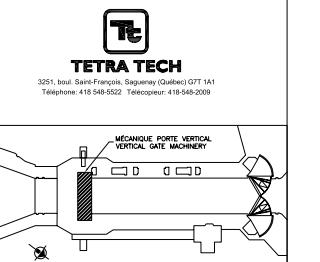

00	POUR SOUMISSION/ FOR BID	2017-05-19
révisions	date	

A detail no.
no. du détail
B location drawing no.
sur dessin no.
C drawing no.
no. du dessin.

project **AGENCE PARCS CANADA** **projet**
230 rue du Barrage, St-André d'Argenteuil QC
Unité des voies navigables au Québec
ÉCLUSE DE CARILLON
TRAVAUX DIVERS
Quebec Waterways Unit
CARILLON NAVIGATION LOCK
OTHER WORKS


drawing **GÉNÉRAL** **dessin**
GENERAL

PAGE COUVERTURE
TRAVAUX GÉNÉRAUX 2017

COVER PAGE
GENERAL WORK 2017

designed J.-D. COUDE, Eng. 2017-05-16
drawn J. ST-LAURENT, Tech. 2017-05-16
approved J.-D. COUDE, Eng. 2017-05-16
Tender BRIGITTE AYOTTE
Project Manager Gestionnaire de projet APC
project number CCRL-1401

feuille no.
drawing no. no. de dessin sheet no. feuille no.
OCAR-20.146.00 1 / 1

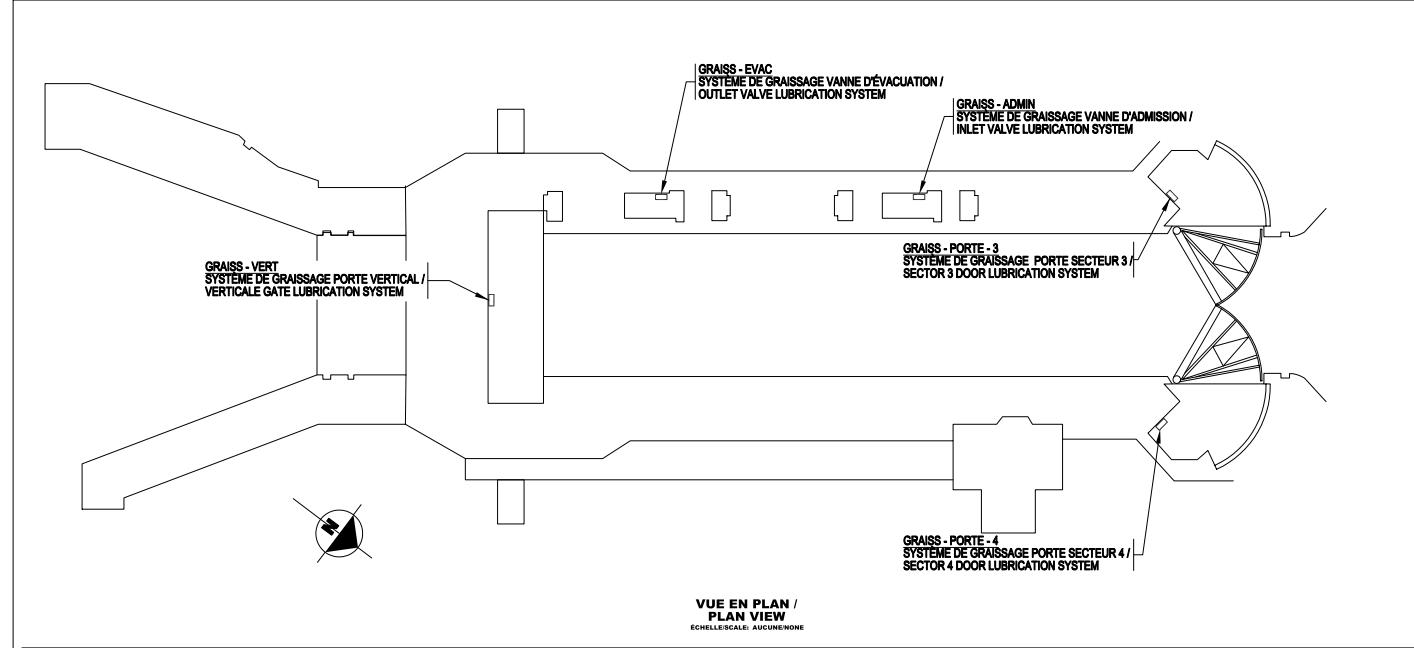

NOTES GÉNÉRALES / GENERAL NOTES


- 1- LE POSITIONNEMENT DES ÉQUIPEMENTS EST APPROXIMATIF, LA LOCALISATION FINALE DEVRA ÊTRE APPROUVÉE PAR LE REPRÉSENTANT DU MINISTÈRE / EQUIPMENT LOCATION IS APPROXIMATE, FINAL LOCATION SHALL BE APPROVED BY PARKS CANADA REPRESENTATIVE.
- 2- CABLE FOURNI AVEC SYSTEME DE GRAISSAGE (SYSTEME DE GRAISSAGE FOURNI PAR DIVISION MÉCANIQUE) / CABLE PROVIDED WITH LUBRICATION SYSTEM (LUBRICATION SYSTEM PROVIDED BY MECHANICAL DIVISION).
- 3- CABLE FIBRE OPTIQUE 62.5 / 125µM MULTIMODE EXISTANT / EXISTING FIBER OPTIC CABLE 62.5 / 125µM MULTIMODE.
- 4- FOURNIR, INSTALLER ET RACCORDER UN COMMUTATEUR FIBRE OPTIQUE / ETHERNET DE MARQUE BSD-NETWORKS MODÈLE BSF-3081S A L'INTÉRIEUR DU RATELIER EXISTANT CA 6X BSD-SPPGLC / PROVIDE, INSTALL AND CONNECT A FIBER OPTIC / ETHERNET SWITCH BSD-NETWORKS MODEL BSF-3081S INSIDE THE EXISTING RACK CA 6X BSD-SPPGLC.
- 5- FOURNIR, INSTALLER ET RACCORDER UN PANNEAU DE RACCORDEMENT FIBRE OPTIQUE DE MARQUE LEVITON, MODÈLE 5R1UM-F03 C/A DEUX (2) RÉGlettes MODÈLE SF100-2IC À L'INTÉRIEUR DU RATELIER EXISTANT / PROVIDE, INSTALL AND CONNECT A FIBER OPTIC PATCH PANEL LEVITON, MODEL 5R1UM-F03 CW TWO (2) STRIPS MODEL SF100-2IC INSTALLED INSIDE THE EXISTING RACK.

TABLEAU DE CONNEXION RESEAU / NETWORK CONNECTION TABLE

EMPLACEMENT / LOCATION	CONNECTEUR ET FUSIONS F.O. / F.O. FUSIONS AND CONNECTORS	CABLE DE RACCORDEMENT F.O. / F.O. PATCH CORD (WIREWORKS)	CABLE DE RACCORDEMENT ETHERNET / ETHERNET PATCH CORD
PORTE SECTEUR 3 / SECTOR 3 DOOR	2x FUSIONS CONNECT. TYPE SC	1x PC-2A-LCCSC-002	1x CAT.6 (1m)
VANNE D'ADMISSION / INLET VALVE	6x FUSIONS CONNECT. TYPE SC	1x PC-2A-LCCSC-002 1x PC-2A-SCSSC-001	1x CAT.6 (1m)
VANNE D'EVACUATION / OUTLET VALVE	10x FUSIONS CONNECT. TYPE SC	2x PC-2A-LCCSC-002 2x PC-2A-SCSSC-001	1x CAT.6 (1m)
PORTE VERTICALE / VERTICAL DOOR	14x FUSIONS CONNECT. TYPE SC	1x PC-2A-LCCSC-002 3x PC-2A-SCSSC-001	1x CAT.6 (1m)
PORTE SECTEUR 4 / SECTOR 4 DOOR	2x FUSIONS CONNECT. TYPE SC	1x PC-2A-LCCSC-002	1x CAT.6 (1m)
SALLE ELECTRIQUE / ELECTRICAL ROOM	10x FUSIONS CONNECT. TYPE SC	5x PC-2A-LCCSC-002	1x CAT.6 (2m)

Parks Canada
Unité des voies navigables
au Québec
Région du Québec
Canada

TETRA TECH
361, boul. Saint-François, Saguenay (Québec) G7T 1A1
Téléphone: 418-549-5322 Télécopieur: 418-549-209

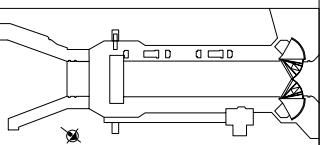

00 POUR SOUMISSION / FOR BID 2017-05-19

révisions date

A detail no.
no. du détail
B location drawing no.
sur dessin no.
C drawing no.
no. du dessin.

project
AGENCE PARCS CANADA projet
230 rue du barrage, St-André d'Argenteuil QC
Unité des voies navigables au Québec
ÉCLUSE DE CARILLON
TRAVAUX DIVERS
Quebec Waterways Unit
CARILLON NAVIGATION LOCK
OTHER WORKS

drawing
ELECTRIQUE dessin

SCHÉMA D'INTERCONNEXION
SYSTÈME DE GRAISSAGE ET VUE EN PLAN/
LUBRICATION SYSTEM
INTERCONNECTION DIAGRAM AND
PLAN VIEW

designed conçu
J.-D. COUDE, Eng. 2017-05-16
date dessiné


drawn dessiné
J. ST-LAURENT, Tech. 2017-05-16
date

approved approuvé
J.-D. COUDE, Eng. 2017-05-16
date

Tender Soumission
BRIGITTE AYOTTE Gestionnaire de projet APC
PCA Project Manager project number no. du projet
CCRL-1401

drawing no. no. de dessin sheet no. feuille no.


OCAR-20.146.01 1 1

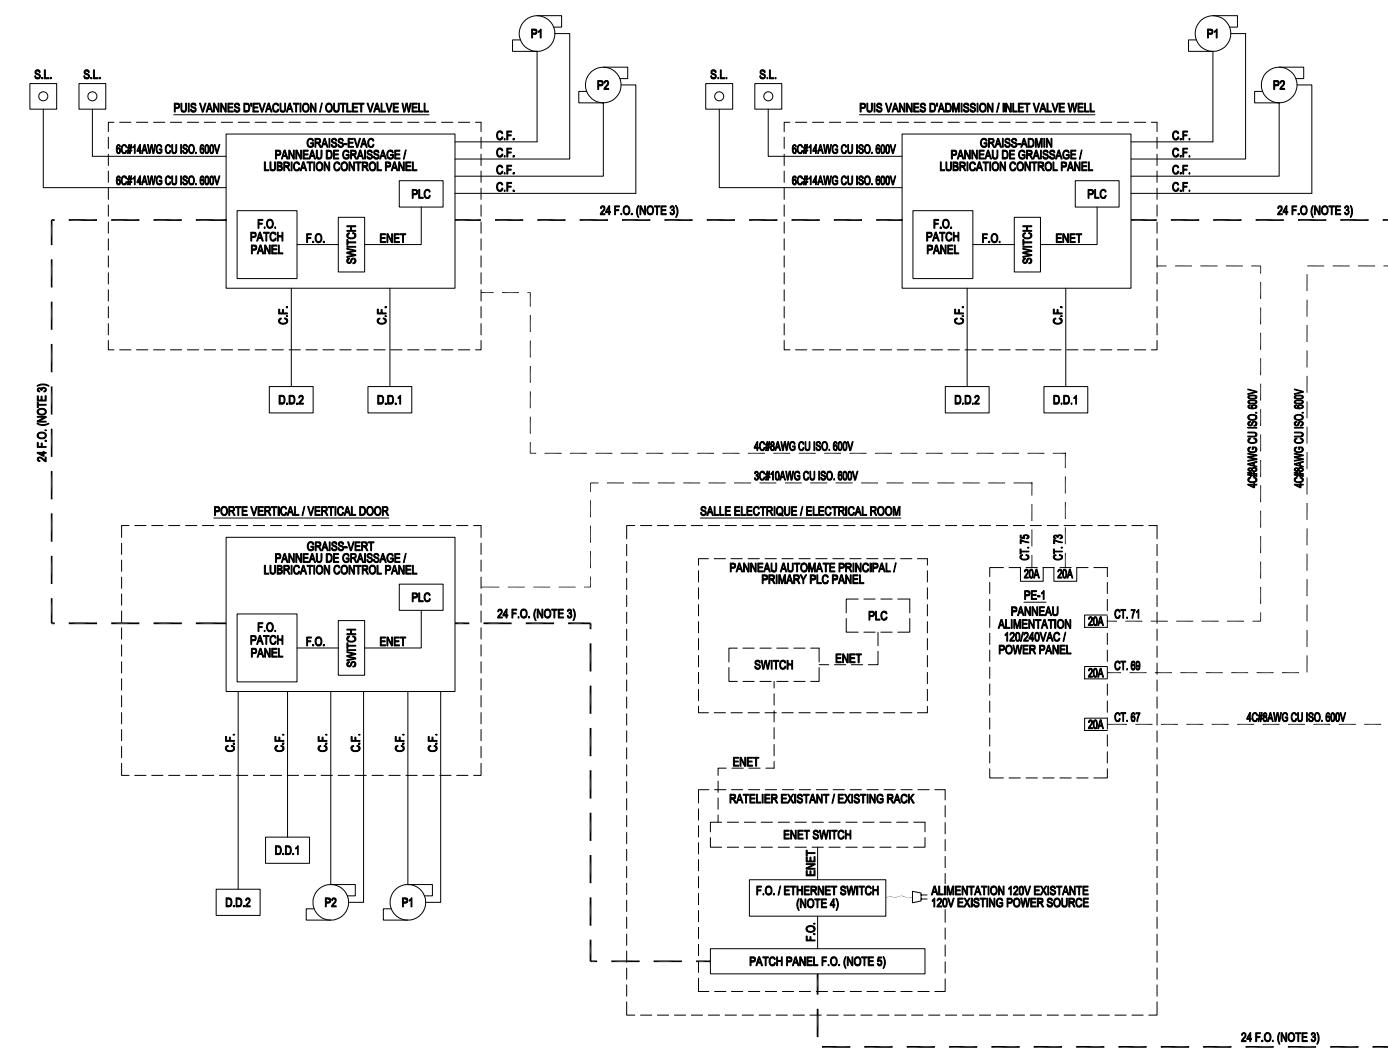

POUR SOUMISSION
FOR BID ONLY

LEGENDE / LEGEND

---	EXISTANT / EXISTING
---	NOUVEAU / NEW
C.F.	CABLE FOURNISSEUR / SUPPLIER CABLE (NOTE 2)
F.O.	FIBRE OPTIQUE / FIBER OPTIC
ENET	ETHERNET
D.D.	DETECTEUR DE DEBIT / FLOW DETECTOR
S.L.	STATION LOCALE / LOCAL STATION

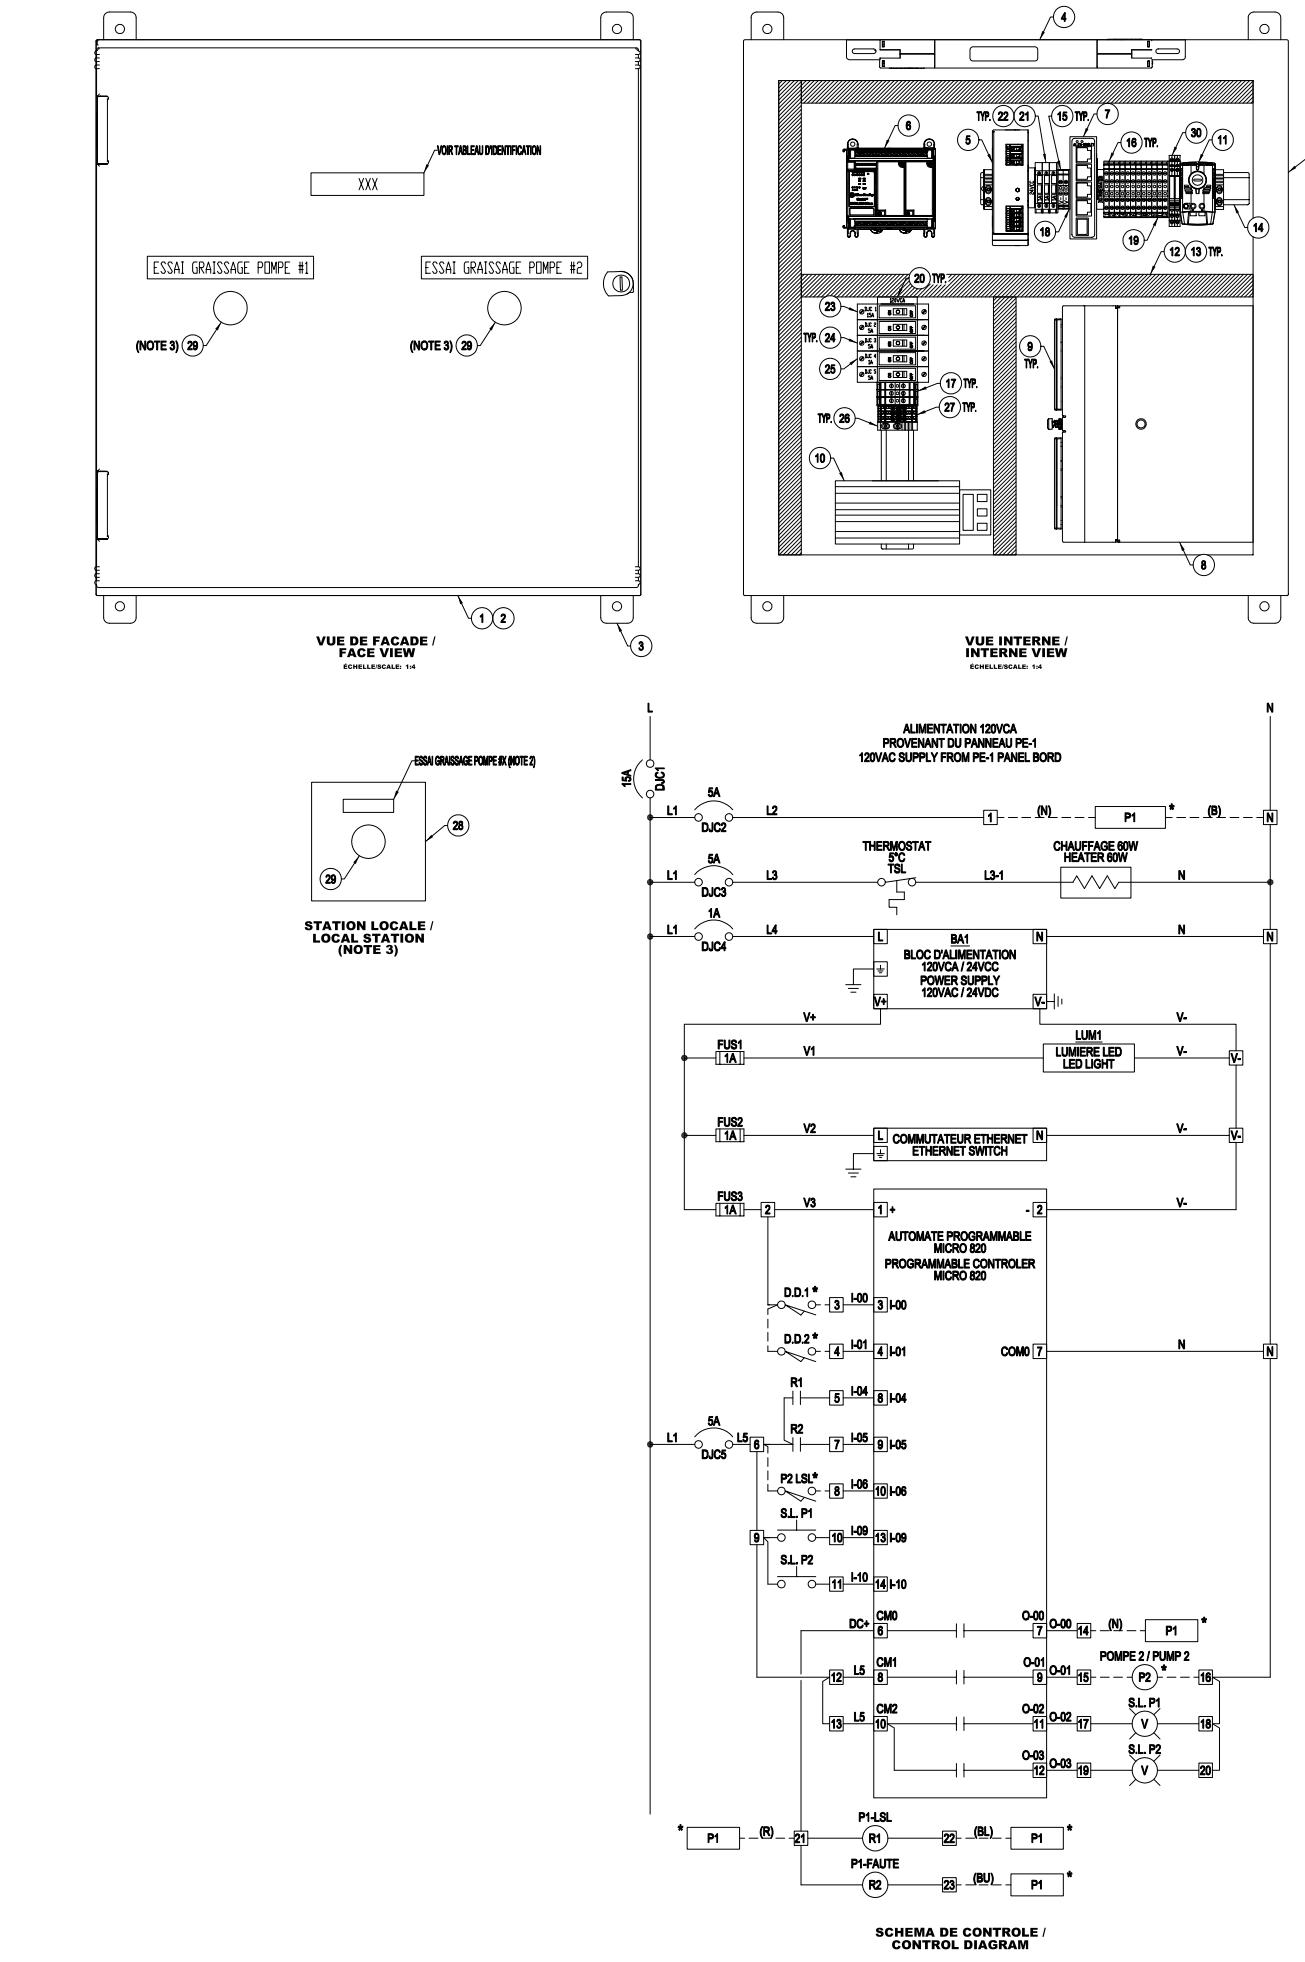

ARTICLE	QUANT.	MANUFACTURER	DESCRIPTION	PART NO.	ORDER BY ENTREPRENEUR/CONTRACTOR
1	1	HOFFMAN	PANNEAU NEMA 4X / NEMA 4X PANEL 625mm(H) X 612mm(L) X 220mm(P)	UIU606020	Parcs Canada Agency Unité des voies navigables au Québec
2	1	HOFFMAN	PLAQUE DE FOND BLANCHE / WHITE BACKPLANE 533mm(H) X 533mm(L)	A24P24	Parcs Canada Agency Unité des voies navigables au Québec
3	1	HOFFMAN	SUPPORT DE MONTAGE / MOUNTING BRACKET KIT	UUMF	Région du Québec Quebec region
4	1	HOFFMAN	ENSEMBLE D'ECLAIRAGE LED / LED ENCLOSURE LIGHT	LED24V15	Canada
5	1	PHOENIX CONTACT	BLOC D'ALIMENTATION 120Vca @ 24Vdc, 5A / 5A, 120Vac @ 24Vdc POWER SUPPLY	2868310	
6	1	ALLEN-BRADLEY	AUTOMATE PROGRAMMABLE MICRO 820 / MICRO 820 PROGRAMMABLE CONTROLLER	2080-LC20-20AWB	
7	1	ALLEN-BRADLEY	COMMUTATEUR ETHERNET 4 PORTS RJ-45 - 1 PORT F.O. / ETHERNET SWITCH 4 PORTS RJ-45 AND 1 F.O.	1783-US4TF1	
8	1	LEVITON	CABINET FIBRE OPTIQUE / FIBER OPTIC PATCH PANEL	49280-AP6	
9	2	LEVITON	REGLETTE FIBRE OPTIQUE CIA 6 ADAPTATEURS SC DUPLEX / FIBER OPTIC ADAPTER STRIP CW 6 SC-DUPLEX ADAPTERS	5F100-2C	
10	1	HAMMOND	CHAUFFAGE 60W / 60W HEATER	SHG14005	
11	1	HAMMOND	THERMOSTAT / THERMOSTAT	SKTD011408NC-C	
12	REQ.	PANDUIT	PASSE-FILS 1"X3" / 1"X3" WIREWAY	F1X3LG8	
13	REQ.	PANDUIT	COUVERCLE DE PASSE-FILS 1" / 1" WIREWAY COVER	C1LG6	
14	REQ.	ENTRELEC	RAIL DIN PR5 / PR5 DIN RAIL	168 700	
15	REQ.	ENTRELEC	BORNE SIMPLE TYPE M4/8 / M4/8 SIMPLE TERMINAL BLOCK	115 116	
16	REQ.	ENTRELEC	BORNE DOUBLE TYPE M4/8 / M4/8 DOUBLE TERMINAL BLOCK	115 271	
17	REQ.	ENTRELEC	BORNE SIMPLE TYPE M6/8 / M6/8 SIMPLE TERMINAL BLOCK	115 118	
18	REQ.	ENTRELEC	FLASQUE FEM6 / FEM6 TERMINAL END SECTION	118 368	
19	REQ.	ENTRELEC	FLASQUE FEM6D / FEM6D TERMINAL END SECTION	118 499	
20	REQ.	ENTRELEC	PORTE-ÉTIQUETTE PEMBW / PEMBMW LABEL HOLDER	113 084	
21	REQ.	ENTRELEC	BORNE FUSIBLE 24Vcc, TYPE M4/8 SF / 24Vdc FUSE HOLDER TERMINAL BLOCK TYPE M4/8 SF	115 663	
22	3	ENTRELEC	FUSIBLE 1A, TYPE FU520 / 1A, FUSE, TYPE FU520	008 290	
23	1	ABB	DISJONCTEUR 1A / 1A BREAKER	S201-K15	
24	3	ABB	DISJONCTEUR 5A / 5A BREAKER	S201-K5	
25	1	ABB	DISJONCTEUR 1A / 1A BREAKER	S201-K1	
26	REQ.	ENTRELEC	BUTEE D'ARRÊT TYPE BAM2 / BAM2 TYPE DIN RAIL STOPPER	206 351	
27	REQ.	ENTRELEC	BORNE DE MALT TYPE M4/8P / M4/8P MALT TERMINAL	165 113.16	
28	2	ALLEN BRADLEY	STATION BOUTON POUSSOIR LOCALE / PUSH BUTTON ENCLOSURE	800F-1PM	
29	2	ALLEN BRADLEY	BOUTON POUSSOIR ILLUMINE / ILLUMINATED PUSH BUTTON	800FP-LF3	
30	2	PHOENIX	RELAI INTERFACE 24Vcc / RELAY MODULE 24Vdc	2966171	
31	REQ.		ISOLANT NEOPRENE 1/2" D'ÉPAISSEUR SUR TOUTES LES SURFACES, R2 / NEOPRENE INSULATOR 1/2" THICKNESS ON ALL SURFACE, R2		
99	REQ.	-	TOUS LES ARTICLES ET/OU ACCESSOIRES TEL QUE ECROUS, CONTRE-ECROUS, ATTACHES, RONDELLES, CABLES, ETC. NECESSAIRES POUR COMPLÉTER LES TRAVAUX / ALL ITEMS AND/OR ACCESSORIES SUCH AS BOLTS, NUTS, WASHERS, CABLES, ETC. NECESSARY TO COMPLETE THE WORK.		

TABLEAU D'IDENTIFICATION / IDENTIFICATION TABLE	
EMPLACEMENT / LOCATION	IDENTIFICATION PANNEAU / PANEL IDENTIFICATION
PORTE SECTEUR 3 / SECTOR DOOR 3	GRAISS - PORTE - 3
VANNE D'EVACUATION / OUTLET VALVE	GRAISS - EVAC
VANNE D'ADMISSION / INLET VALVE	GRAISS - ADMIN
PORTE SECTEUR 4 / SECTOR DOOR 4	GRAISS - PORTE - 4





Agence Parcs Canada Unité des voies navigables au Québec	Parcs Canada Agency Quebec Waterways Unit
Région du Québec Canada	Quebec region
TETRA TECH 361, boulevard Saint-François, Saguenay (Québec) G7T 1A1 Téléphone: 418-549-5322 Télécopieur: 418-549-209	
 	
POUR SOUMISSION / FOR BID ONLY 00 POUR SOUMISSION / FOR BID 2017-05-19 révisions date A detail no. B location drawing no. sur dessin no. C drawing no. no. du dessin.	
AGENCE PARCS CANADA 230 rue du barrage, St-André d'Argenteuil QC Unité des voies navigables au Québec ÉCLUSE DE CARILLON TRAVAUX DIVERS Quebec Waterways Unit CARILLON NAVIGATION LOCK OTHER WORKS ÉLECTRIQUE ELECTRICAL AGENCEMENT DE PANNEAU ET FILIERE SYSTÈMES DE GRAISSE VANNES ET PORTES SECTEURS/ PANEL LAYOUT AND WIRING VALVES AND SECTORS DOOR LUBRIFICATION SYSTEMS	
designed J.-D. COUDE, Eng. 2017-05-16 date drawn dessiné J. ST-LAURENT, Tech. 2017-05-16 date approved approuvé J.-D. COUDE, Eng. 2017-05-16 date Tender Soumission BRIGITTE AYOTTE PCA Project Manager Gestionnaire de projet APC project number no. du projet CCRL-1401 drawing no. no. de dessin sheet no. feuille no. OCAR-20-146-02 1 2	

LEGÈRE / LEGEND

- * ÉQUIPEMENT EXTERNE AU BOÎTIER / EXTERNAL EQUIPMENT
- BORNIER INTÉRIEUR / INTERNAL TERMINAL BLOCK
- D.D. DETECTEUR DE DEBIT / FLOW DETECTOR
- S.L. STATION LOCALE / LOCAL STATION
- CABLE FOURNISSEUR / SUPPLIER CABLE

NOTES GÉNÉRALES / GENERAL NOTES

- 1- TOUS LES EQUIPEMENTS DONT UN ÉQUIVALENT EST DISPONIBLE DOIVENT ÊTRE APPROUVÉS PAR UN REPRÉSENTANT DU MINISTÈRE / ALL EQUIPMENTS WHICH AN EQUIVALENT IS AVAILABLE SHALL BE APPROVED BY A MINISTRY'S REPRESENTATIVE.
- 2- REPLACE "X" PAR "1" ET "Z" PAR CHACUNE DES STATIONS LOCALES / REPLACE "X" BY "1" AND "Z" FOR EACH LOCAL STATIONS.
- 3- LES STATIONS LOCALES SONT REQUISES SEULEMENT POUR LES SYSTÈMES DE GRAISSEAGE DE VANNES D'ADMÉSSION ET D'ÉVACUATION. LES AUTRES STATIONS LOCALES DOIVENT ÊTRE MONTÉES DIRECTEMENT SUR LE PANNEAU DE CONTRÔLE / THE LOCAL STATION ARE REQUIRED ONLY FOR LUBRIFICATION SYSTEMS FOR THE INLET VALVE AND OUTLET VALVE . FOR THE OTHERS SYSTEM THE PUSH BUTTON WILL BE MOUNTED DIRECTLY ON THE CONTROL PANEL.

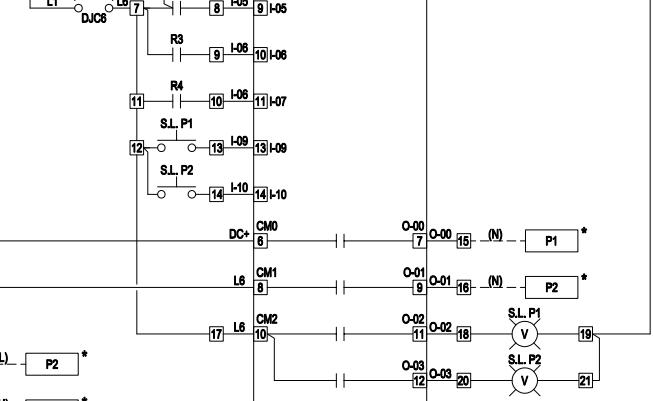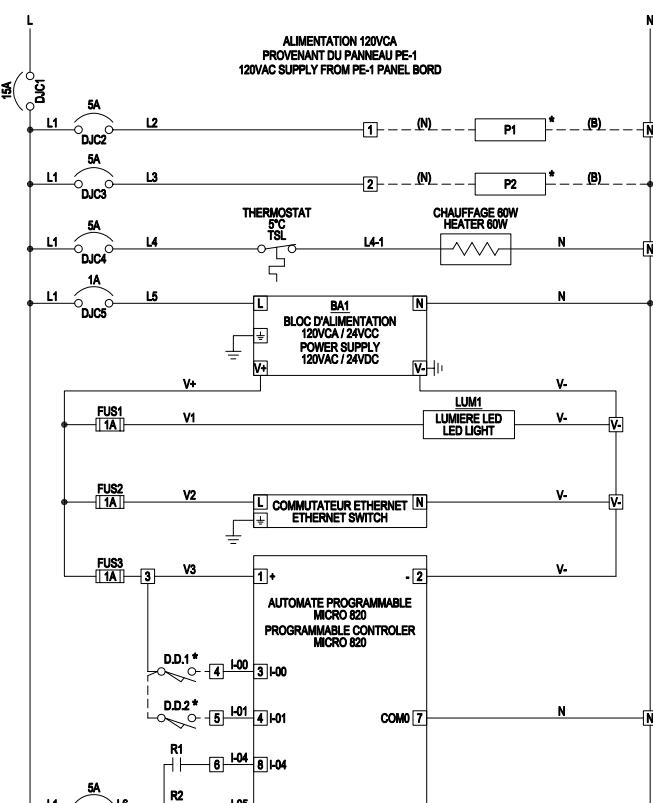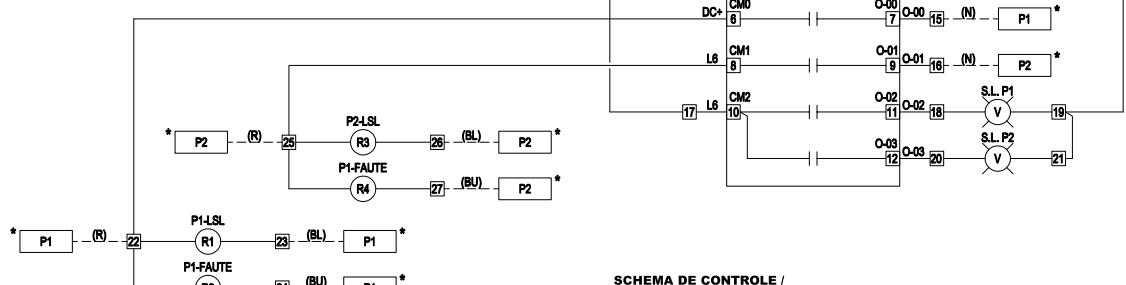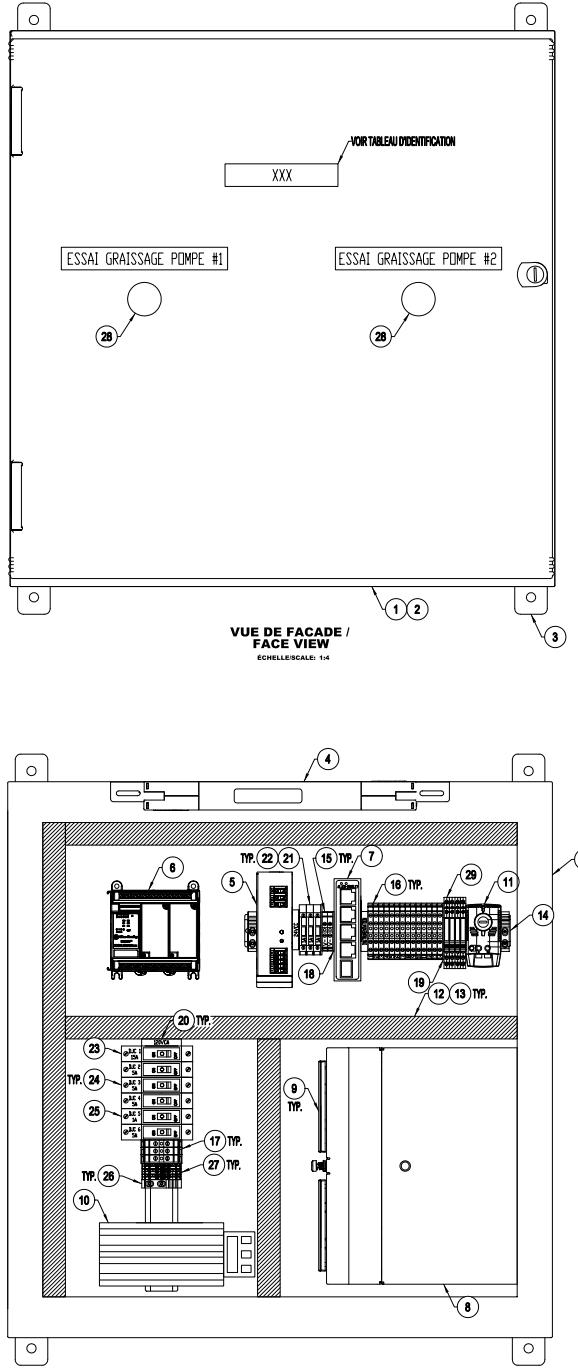

ARTICLE	QUANT.	MANUFACTURER	DESCRIPTION	PART NO.	ORDERED BY
1	1	HOFFMAN	PANNEAU NEMA 4X / NEMA 4X PANEL 625mm(H) X 612mm(L) X 220mm(P)	UU60620	ENTREPRENEUR/CONTRACTOR
2	1	HOFFMAN	PLAQUE DE FOND BLANCHE / WHITE BACKPLANE 533mm(H) X 533mm(L)	A24P24	
3	1	HOFFMAN	SUPPORT DE MONTAGE / MOUNTING BRACKET KIT	UUMF	
4	1	HOFFMAN	ENSEMBLE D'ECLAIRAGE LED / LED ENCLOSURE LIGHT	LED24V15	
5	1	PHOENIX CONTACT	BLOC D'ALIMENTATION 120Vca @ 24Vdc; 5A / 5A, 120Vac @ 24Vdc POWER SUPPLY	2868310	
6	1	ALLEN-BRADLEY	AUTOMATE PROGRAMMABLE MICRO 820 / MICRO 820 PROGRAMMABLE CONTROLLER	2080-LC20-20AWB	
7	1	ALLEN-BRADLEY	COMMUTATEUR ETHERNET 4 PORTS RJ-45 - 1 PORT F.O. / ETHERNET SWITCH 4 PORTS RJ-45 AND 1 F.O.	1783-US4TF1	
8	1	LEVITON	CABINET FIBRE OPTIQUE / FIBER OPTIC PATCH PANEL	49280-AP6	
9	2	LEVITON	RÉGLETTE FIBRE OPTIQUE C 6 ADAPTATEURS SC DUPLEX / FIBER OPTIC ADAPTER STRIP CW 6 SC-DUPLEX ADAPTERS	5F100-2IC	
10	1	HAMMOND	CHAUFFAGE 60W / 60W HEATER	SHG14005	
11	1	HAMMOND	THERMOSTAT / THERMOSTAT	SKTD11408NC-C	
12	REQ.	PANDUIT	PASSE-FILS 1"X3" / 1"X3" WIREWAY	F1X3LG6	
13	REQ.	PANDUIT	COUVERCLE DE PASSE-FILS 1" / 1" WIREWAY COVER	C1LG6	
14	REQ.	ENTRELEC	RAIL DIN PR5 / PR5 DIN RAIL	168 700	
15	REQ.	ENTRELEC	BORNE SIMPLE TYPE M4/8 / M4/8 SIMPLE TERMINAL BLOCK	115 116	
16	REQ.	ENTRELEC	BORNE DOUBLE TYPE M4/8 / M4/8 DOUBLE TERMINAL BLOCK	115 271	
17	REQ.	ENTRELEC	BORNE SIMPLE TYPE M6/8 / M6/8 SIMPLE TERMINAL BLOCK	115 118	
18	REQ.	ENTRELEC	FLASQUE FEM6 / FEM6 TERMINAL END SECTION	118 368	
19	REQ.	ENTRELEC	FLASQUE FEM6 / FEM6 TERMINAL END SECTION	118 499	
20	REQ.	ENTRELEC	PORTE-ÉTIQUETTE PEBMW / PEMW LABEL HOLDER	113 084	
21	REQ.	ENTRELEC	BORNE FUSIBLE 24Vcc, TYPE M4/8 SFD / 24Vdc FUSE HOLDER TERMINAL BLOCK TYPE M4/8 SFD	115 663	
22	3	ENTRELEC	FUSIBLE 1A, TYPE FU520 / 1A, FUSE, TYPE FU520	008 290	
23	1	ABB	DISJONCTEUR 15A / 15A BREAKER	S201-K15	
24	4	ABB	DISJONCTEUR 5A / 5A BREAKER	S201-K5	
25	1	ABB	DISJONCTEUR 1A / 1A BREAKER	S201-K1	
26	REQ.	ENTRELEC	BUTÉE D'ARRÊT TYPE BAM2 / BAM2 TYPE DIN RAIL STOPPER	206 351	
27	REQ.	ENTRELEC	BORNE DE MALT TYPE M4/8.P / M4/8.P MALT TERMINAL	165 113.16	
28	2	ALLEN BRADLEY	BOUTON POUSSOIR ILLUMINÉ / ILLUMINATED PUSH BUTTON	800-FPJ3	
29	4	PHOENIX	RELAYS INTERFACE 24Vcc / RELAY MODULE 24Vdc	2986171	
30	REQ.	-	ISOLANT NÉOPRENE 1/2" DÉPASSEUR SUR TOUTES LES SURFACES, R2 / NEOPRENE INSULATOR 1/2" THICKNESS ON ALL SURFACE, R2		
99	REQ.	-	TOUS LES ARTICLES ET/OU ACCESSOIRES TEL QUE ÉCROUS, CONTRÉ-ÉCROUS, ATTACHES, RONDELLES, CÂBLES, ETC. NÉCESSAIRES POUR COMPLÉTER LES TRAVAUX / ALL ITEMS AND/OR ACCESSORIES SUCH AS BOLTS, NUTS, WASHERS, CABLES, ETC. NECESSARY TO COMPLETE THE WORK.		

TABLEAU D'IDENTIFICATION / IDENTIFICATION TABLE	
EMPLACEMENT / LOCATION	IDENTIFICATION PANNEAU / PANEL IDENTIFICATION
PORTE VERTICALE / VERTICAL DOOR	GRAISS-VERT

	Agence Parcs Canada Unité des voies navigables au Québec	Parcs Canada Agency Quebec Waterways Unit
Région du Québec	Québec region	Canada
363, boul. Saint-François, Saguenay (Québec), G7T 1A1 Téléphone: 418-549-5322 Télécopieur: 418-549-209		

00 POUR SOUMISSION / FOR BID 2017-05-19
révisions date
A detail no.
no. du détail
B location drawing no.
sur dessin no.
C drawing no.
no. du dessin.

project **AGENCE PARCS CANADA** *projet*
230 rue du barrage, St-André d'Argenteuil QC
Unité des voies navigables au Québec
ÉCLUSE DE CARILLON
TRAVAUX DIVERS
Quebec Waterways Unit
CARILLON NAVIGATION LOCK
OTHER WORKS
drawing **ÉLECTRIQUE** dessin
ELECTRICAL
AGENCEMENT DE PANNEAU ET FILIERE
SYSTÈME DE GRAISSAGE PORTE
VERTICALE /
PANEL LAYOUT AND WIRING
VERTICAL DOOR LUBRIFICATION
SYSTEM

designed J.-D. COUDE, Eng. 2017-05-16
date drawn dessiné
J. ST-LAURENT, Tech. 2017-05-16
date approved J.-D. COUDE, Eng. 2017-05-16
date Tender Soumission
BRIGITTE AYOTTE PCA Project Manager Gestionnaire de projet APC
project number no. du projet CCRL-1401
drawing no. no. de dessin sheet no. feuille no.
OCAR-20-146-03 2 / 2

LEGENDE / LEGEND


- * ÉQUIPEMENT EXTERNE AU BOÎTIER / EXTERNAL EQUIPMENT
- BORNIER INTERNE / INTERNAL TERMINAL BLOCK
- D.D. DÉTECTEUR DE DEBIT / FLOW DETECTOR
- S.L. STATION LOCALE / LOCAL STATION
- CÂBLE FOURNISSEUR / SUPPLIER CABLE

NOTES GÉNÉRALES / GENERAL NOTES

1- TOUS LES ÉQUIPEMENTS DONT UN ÉQUIVALENT EST DISPONIBLE DOIVENT ÊTRE APPROUVÉS PAR UN REPRÉSENTANT DU MINISTÈRE /
ALL EQUIPMENT WHICH AN EQUIVALENT IS AVAILABLE SHALL BE APPROVED BY A MINISTRY'S REPRESENTATIVE.

VUE EN PLAN PLAN VIEW

ÉCHELLE/SCALE: 1:5

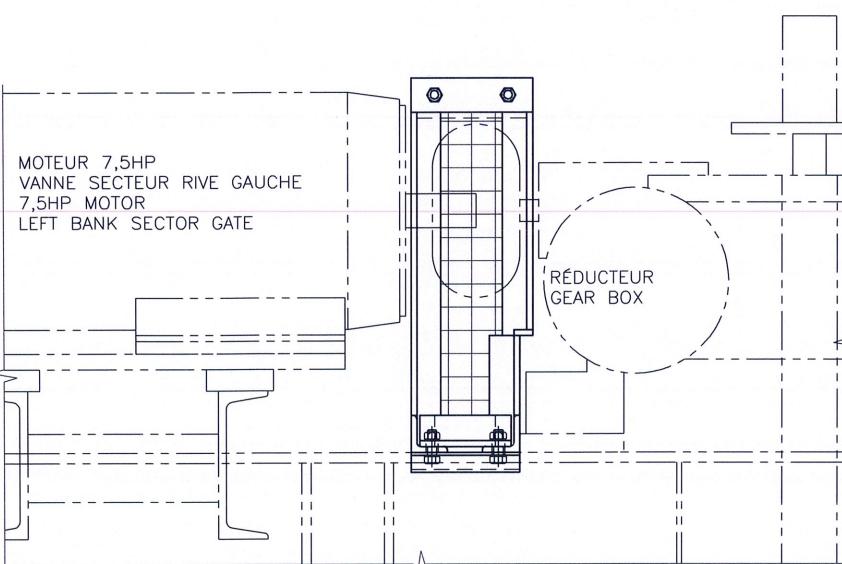

VUE EN ÉLÉVATION ELEVATION

ÉCHELLE/SCALE: 1:5

QUANTITÉ: 1 GAUCHE ET 1 DROITE
QUANTITY: 1 LEFT AND 1 RIGHT
POIDS APPROX.: 2.7KG
APPROX. WEIGHT: 2.7KG

TOLERANCES GÉNÉRALES SI NON INDICÉES
GENERAL TOLERANCES UNLESS OTHERWISE SPECIFIED
SAUF INDICATION CONTRAIRE
UNLESS OTHERWISE SPECIFIED
T=ÉPAISSEUR MIN. DU MATERIEL
T=MIN. MATERIAL THICKNESS


PRÉPARATION ET ASSEMBLAGE PREPARATION AND ASSEMBLY	USINAGE MACHINING
0 à 600 ±0.5 600 à 1000 ±1.0 1000 & PLUS ±1.5 1000 AND OVER	0 ±0.5 0.0 ±0.1 0.00 ±0.05

TOLERANCES GÉNÉRALES SI NON INDICÉES
GENERAL TOLERANCES UNLESS OTHERWISE SPECIFIED
SAUF INDICATION CONTRAIRE
UNLESS OTHERWISE SPECIFIED
T=ÉPAISSEUR MIN. DU MATERIEL
T=MIN. MATERIAL THICKNESS

PRÉPARATION ET ASSEMBLAGE PREPARATION AND ASSEMBLY	USINAGE MACHINING
0 à 600 ±0.5 600 à 1000 ±1.0 1000 & PLUS ±1.5 1000 AND OVER	0 ±0.5 0.0 ±0.1 0.00 ±0.05

VUE EN ÉLÉVATION ELEVATION

ÉCHELLE/SCALE: 1:5

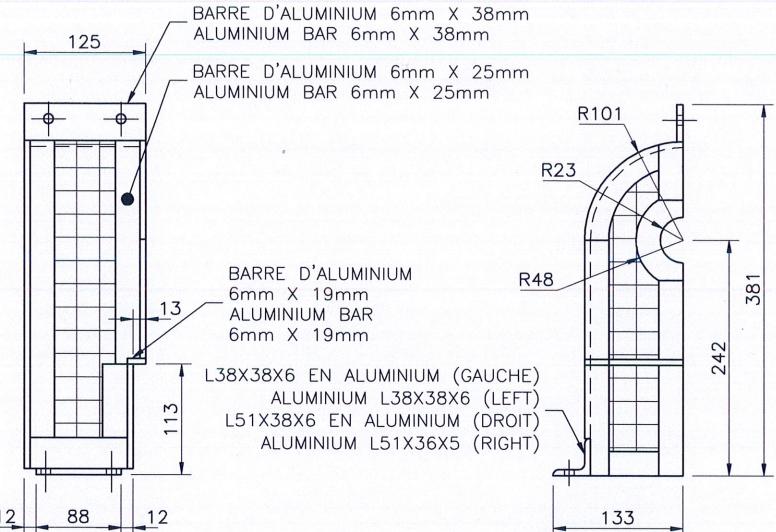

VUE DE PROFIL PROFILE


ÉCHELLE/SCALE: 1:5

DEMI-GARDE HALF-SAFETY BARRIER

ÉCHELLE/SCALE: 1:5

QUANTITÉ: 1 GAUCHE ET 1 DROITE
QUANTITY: 1 LEFT AND 1 RIGHT

POUR APPEL D'OFFRES
FOR TENDER

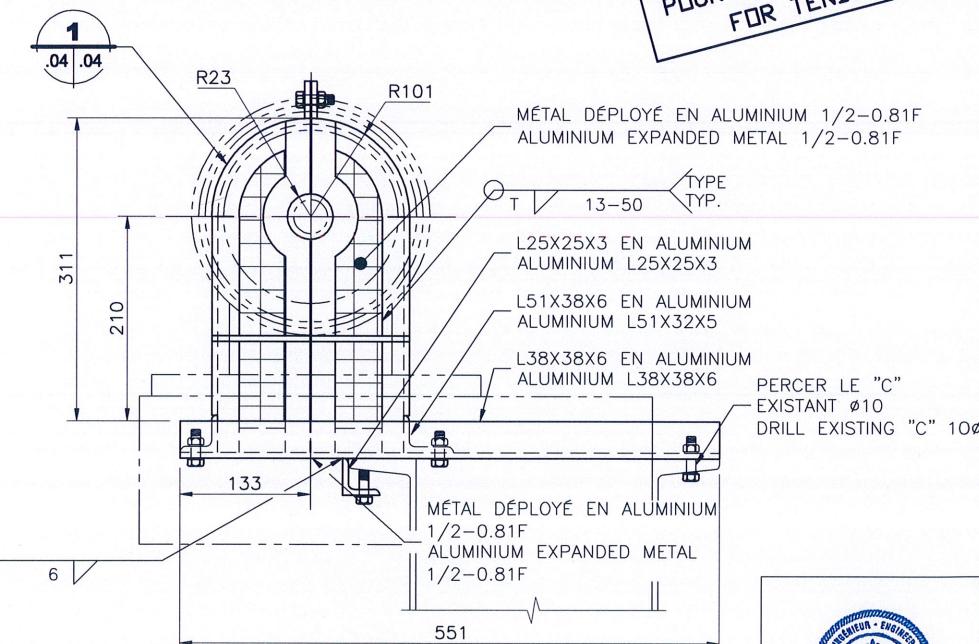

VUE DE PROFIL PROFILE


ÉCHELLE/SCALE: 1:5

12-S-11-D-271

SECTOR GATE - PLAN AT EL.139'-0"

OCAR-20.146.05 SECTOR GATE - ROTATION SENSOR PROTECTION

NUMÉRO
NUMBER

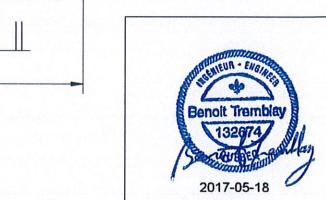

2017-05-18

2017-05-18

NOTES GÉNÉRALES VOIR RÉFÉRENCE
GENERAL NOTES SEE REFERENCE

Parcs Canada
Unité des voies navigables
au Québec


Parks Canada
Quebec Waterways
Unit

Région du Québec
Quebec region

Canada™



3251, boulevard Saint-François, Saguenay (Québec) G7T 1A1
Téléphone: 418 548-6522 Télécopieur: 418-548-2009

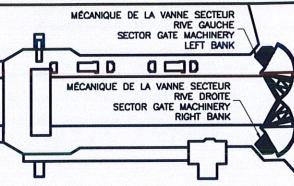

02	POUR APPEL D'OFFRES FOR TENDER	2017-05-17
01	POUR SOUMISSION/ FOR BID	2016-10-18
00	POUR CONSTRUCTION/ FOR CONSTRUCTION	2015-03-11

révisions
revisions

A no. du détail
detail no.
B no. de la feuille où détail
exigé
sheet no. - where detail
required
C no. de la feuille où détaillé
sheet no. - where detailed

projet
AGENCE PARCS CANADA
project

230 rue du Barrage, St-Argenteuil Qc
Unité des voies navigables au Québec

ÉCLUSE DE CARILLON

TRAVAUX DIVERS

Quebec Waterways Unit

CARILLON NAVIGATION LOCK
OTHER WORKS

dessin
drawing

MÉCANIQUE
MECHANICAL

VANNE SECTEUR GAUCHE/DROITE
LEFT/RIGHT SECTOR GATE

PROT. ENTRE MOTEUR ET RÉDUCTEUR
PROT. BETWEEN MOTOR AND
GEAR BOX

DÉTAILS
DETAILS

conçu par
designed by
C. ROUSSEAU, Tech. / N. GUÉRIN, Tech.


dessiné par
drawn by
N. GUÉRIN, Tech. / P-Y BOUCHARD, Tech.

approuvé par
approved by
BENOIT TREMBLAY, ENG.

Soumission
Tender
BRIGITTE AYOTTE
Administratrice de projets APC
PCA Project Manager

no de projet project number
CCRL-1401
APC
25608B
PCA Client
Client

nom du fichier file name
OCAR-20.146.04
no de feuille sheet no
1/1

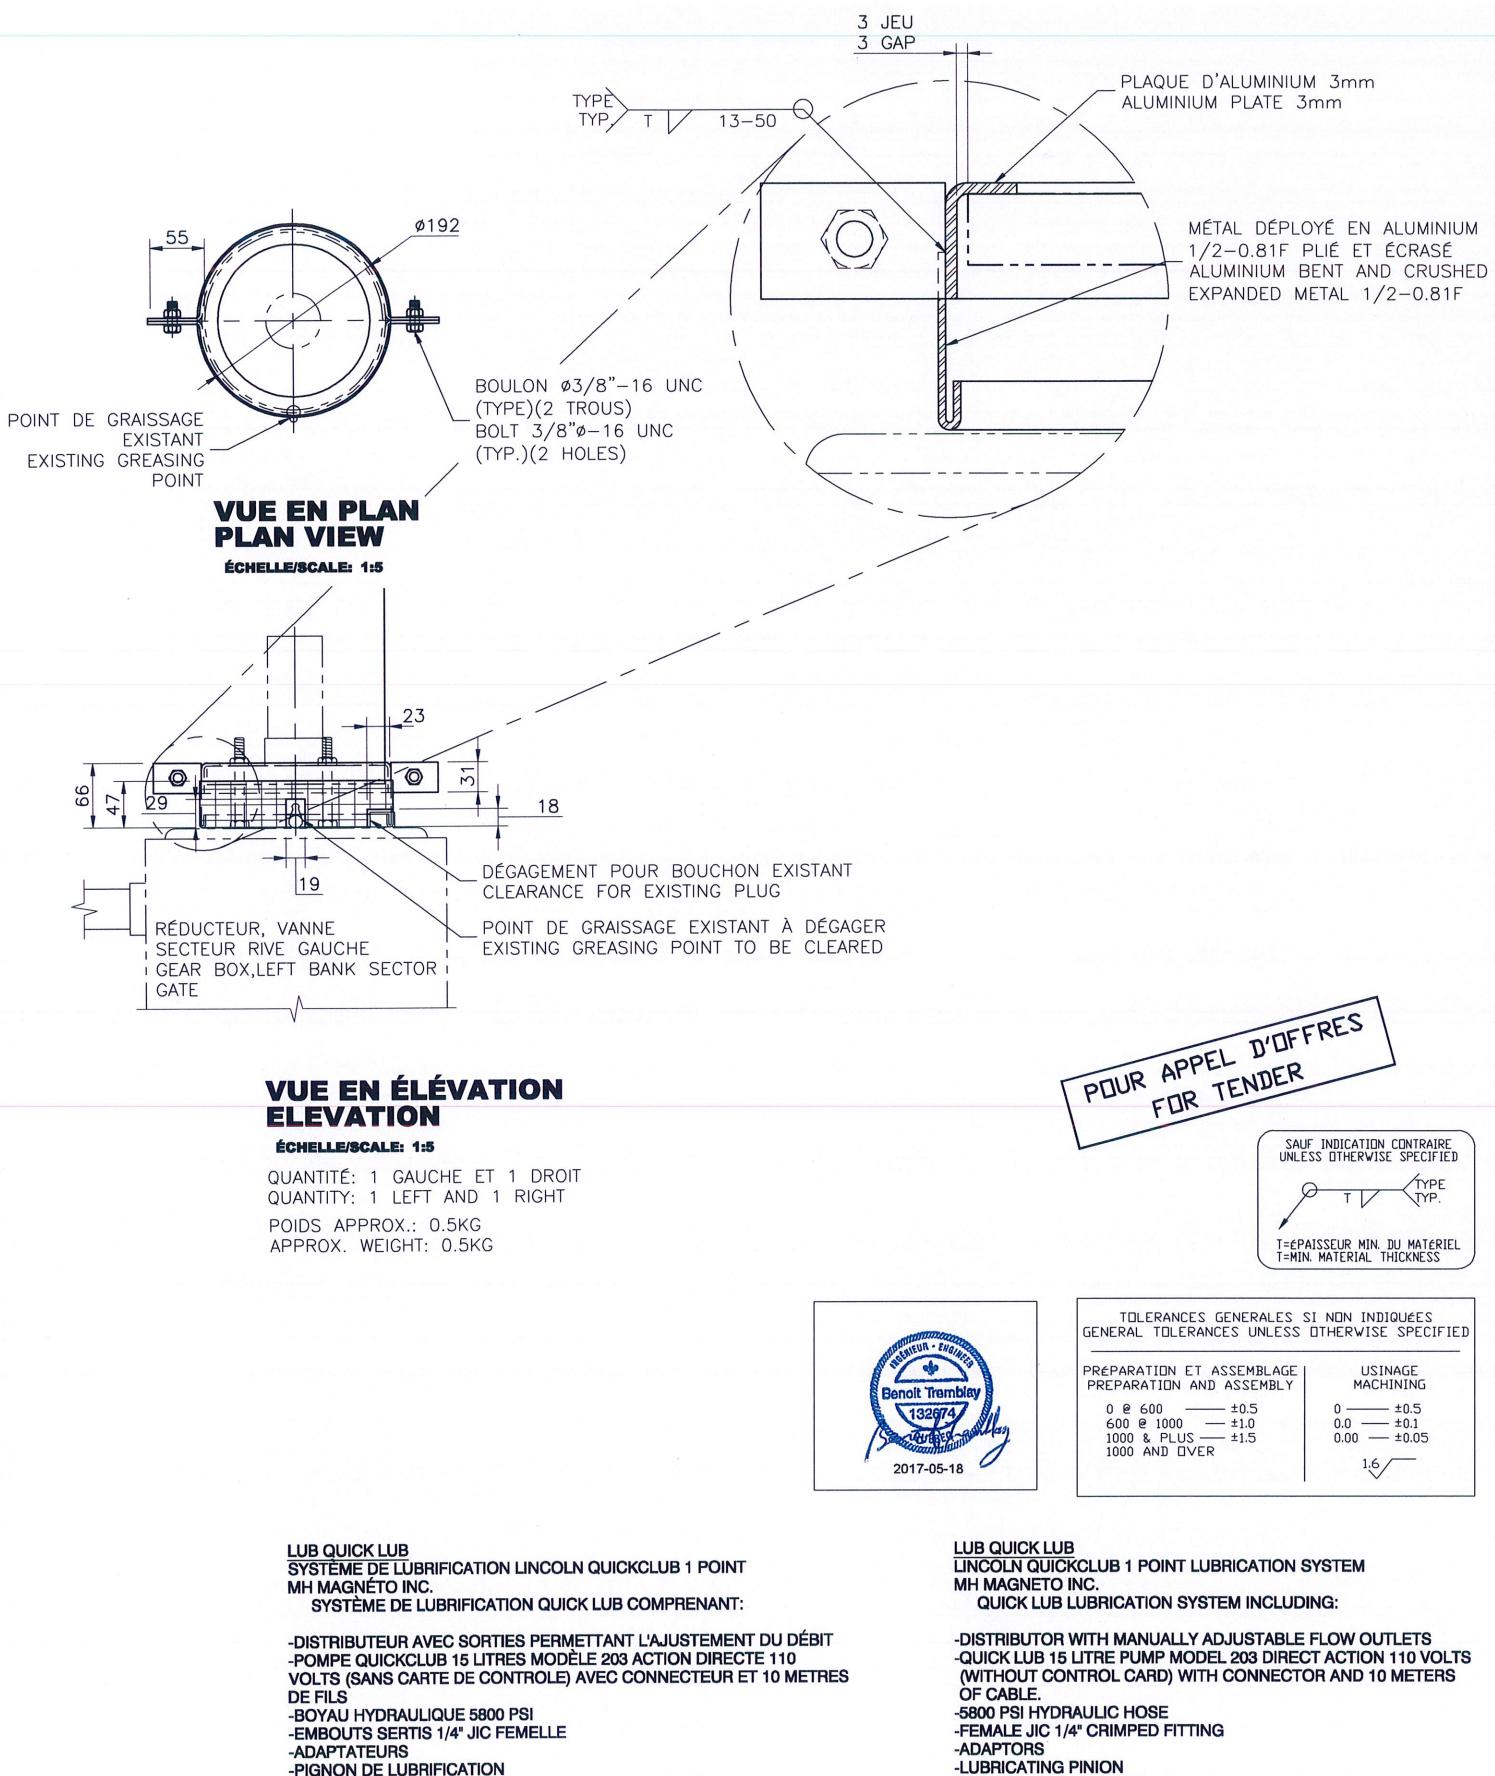**NOTES GÉNÉRALES:**


- 1- L'ENTREPRENEUR EST RESPONSABLE DE VALIDER TOUTES LES DIMENSIONS ET DE S'ASSURER DU BON FONCTIONNEMENT.
 - 2- BOULONS ET ÉCROUS EN ACIER GALVANISÉ GRADE 2 A307.
 - 3- **MATÉRIEL:** ACIER -TOUT L'ACIER DOIT ÊTRE CONFORME À LA NORME CSA G40.21M 300W, SAUF INDICATION CONTRAIRE.
 - ALUMINIUM -PLATE: 6061-T651
 - BARRE PLATE: 6061-T6
 - PROFILÉS: 6061-T6
 - SAUF INDICATION CONTRAIRE.
 - 4- **FABRICATION:** ACIER -TOUTE LA FABRICATION DOIT ÊTRE CONFORME À LA NORME CSA-S16.09.
 - TOUSSES LES SOUDURES DOIVENT ÊTRE CONFORMES À LA NORME CSA W59, W47.1 ET W48.
 - ALUMINIUM -TOUSSES LES SOUDURES DOIVENT ÊTRE RÉALISÉES PAR SOUDAGE À L'ARC SOUS GAZ INERTE, SOIT PAR LE PROCÉDÉ À ARC DE TUNGSTENE SOUS GAZ INERTE (TIG), SOIT PAR LE PROCÉDÉ À L'ARC MÉTALLIQUE SOUS GAZ INERTE (MIG), CONFORMEMENT AUX EXIGENCES DE LA NORME CSA W59.2.
 - LES SOUDURES ET LES MÉTHODES DE SOUDAGE UTILISÉES DOIVENT ÊTRE CONFORMES À LA NORME W47.2.
 - TOUSSES LES MESURES DOIVENT ÊTRE PRISES POUR ÉVITER LA DISTORSION LORS DE LA SOUDURE (SOUDURE AU PAS DE PELERIN).
 - TOUSSES LES ARÈTES VIVES DEVONT ÊTRE MEULÉES.
 - 5- **PEINTURE:** -VOIR DEVIS SECTION 05 50 00.
 - 6- **INSPECTION:** -TOUSSES LES SOUDURES DOIVENT ÊTRE INSPECTÉES VISUELLEMENT À 100%.
 - 7- **COLLE:** -COLLE BOSTIK ISR-70-03 POUR AJUSTEMENT SUR LE SITE.
 - 8- **MÉTAL COUPÉ:** -TOUSSES LES ARÈTES VIVES DEVONT ÊTRE MEULÉES.
 - TOUSSES LES BORDURES DU MÉTAL DÉPLOYÉ DEVONT ÊTRE COUPÉES À LA BORDURE DES MOTIFS.
- GENERAL NOTES:**
- 1- THE CONTRACTOR IS RESPONSIBLE TO CONFIRM ALL DIMENSIONS AND TO ENSURE GOOD WORKING ORDER.
 - 2- GALVANIZED STEEL BOLTS AND NUTS GRADE 2 A307.
 - 3- **MATERIAL:** STEEL - ALL STEEL MEMBERS SHALL BE IN ACCORDANCE WITH CSA G40.21 300W, UNLESS OTHERWISE NOTED.
 - ALUMINIUM - PLATE: 6061-T651
 - FLAT BAR: 6061-T6
 - ROLLED SHAPES: 6061-T6
 UNLESS OTHERWISE NOTED.
 - 4- **FABRICATION:** STEEL - ALL FABRICATION SHALL BE IN ACCORDANCE WITH CSA-S16.09.
 - ALL WELDING SHALL COMPLY WITH CSA W59, W47.1 AND W48.
 - ALUMINIUM - ALL WELDS SHALL BE DONE VIA ARC WELDING USING EITHER THE TUNGSTENE INERT GAS (TIG) PROCESS, OR THE METALLIC INERT GAS (MIG) WELDING PROCESS, IN ACCORDANCE WITH CSA W59.2.
 - WELDS AND WELDING METHODS SHALL COMPLY WITH W47.2 STANDARD.
 - EVERY MEASURE SHALL BE TAKEN TO AVOID DISTORTION DURING WELDING (PILGER PROCESS).
 - ALL SHARP EDGES SHALL BE GROUND.
 - 5- **PAINTING:** -SEE SPECIFICATION SECTION 05 50 00.
 - 6- **NDE:** -ALL WELDS SHALL BE 100% VISUALLY INSPECTED.
 - 7- **ADHESIVE:** -BOSTIK ADHESIVE ISR-70-03 FOR TOUCH-UPS ON SITE.
 - 8- **METAL CUTTING:** -ALL SHARP EDGES MUST BE GROUND.
 - ALL EDGES OF EXPANDED METAL MUST BE CUT AT THE EDGE OF PATTERNS.

12-S-11-D-271


SECTOR GATE - PLAN AT EL.139'-0"

NUMÉRO
NUMBERDESSIN DE RÉFÉRENCE
REFERENCE DRAWING

	Parcs Canada Unité des voies navigables au Québec	Parks Canada Quebec Waterways Unit
Région du Québec	Quebec region	Canada
	TETRA TECH 3281, boul. Saint-François, Saguenay (Québec) G7T 1A1 Téléphone: 418 548-5522 Télécopieur: 418 548-2009	MÉCANIQUE DE LA VANNE SECTEUR RIVE GAUCHE SECTOR GATE MACHINERY LEFT BANK MÉCANIQUE DE LA VANNE SECTEUR RIVE DROITE SECTOR GATE MACHINERY RIGHT BANK
02	POUR APPEL D'OFFRES FOR TENDER	2017-05-17
01	POUR SOUMISSION/ FOR BID	2016-10-18
00	POUR CONSTRUCTION/ FOR CONSTRUCTION	2015-03-11
révisions revisions	date	
<p>A no. du détail detail no. B no. de la feuille où détail exigé sheet no. - where detail required C no. de la feuille où détaillé sheet no. - where detailed</p> <p>projet AGENCE PARCS CANADA 230 rue du Barrage, St-Argenteuil Qc Unité des voies navigables au Québec ÉCLUSE DE CARILLON TRAVAUX DIVERS Quebec Waterways Unit CARILLON NAVIGATION LOCK OTHER WORKS</p> <p>dessin drawing</p> <p>MÉCANIQUE MECHANICAL</p> <p>VANNE SECTEUR GAUCHE/DROITE LEFT/RIGHT SECTOR GATE</p> <p>PROTECTION DÉTECTEUR DE ROTATION ROTATION SENSOR PROTECTION</p> <p>DÉTAILS DETAILS</p> <p>conçu par designed by C. ROUSSEAU, Tech. / N. GUÉRIN, Tech.</p> <p>dessiné par drawn by N. GUÉRIN, Tech. / P-Y BOUCHARD, Tech.</p> <p>approuvé par approved by BENOIT TREMBLAY, ENG.</p> <p>Soumission Tender BRIGITTE AYOTTE Administrateur de projets APC PCA Project Manager</p> <p>no de projet project number CCRL-1401 APC</p> <p>no de projet project number 25608B PCA Client</p> <p>nom du fichier file name OCAR-20.146.05</p> <p>no de feuille sheet no 1/1</p>		

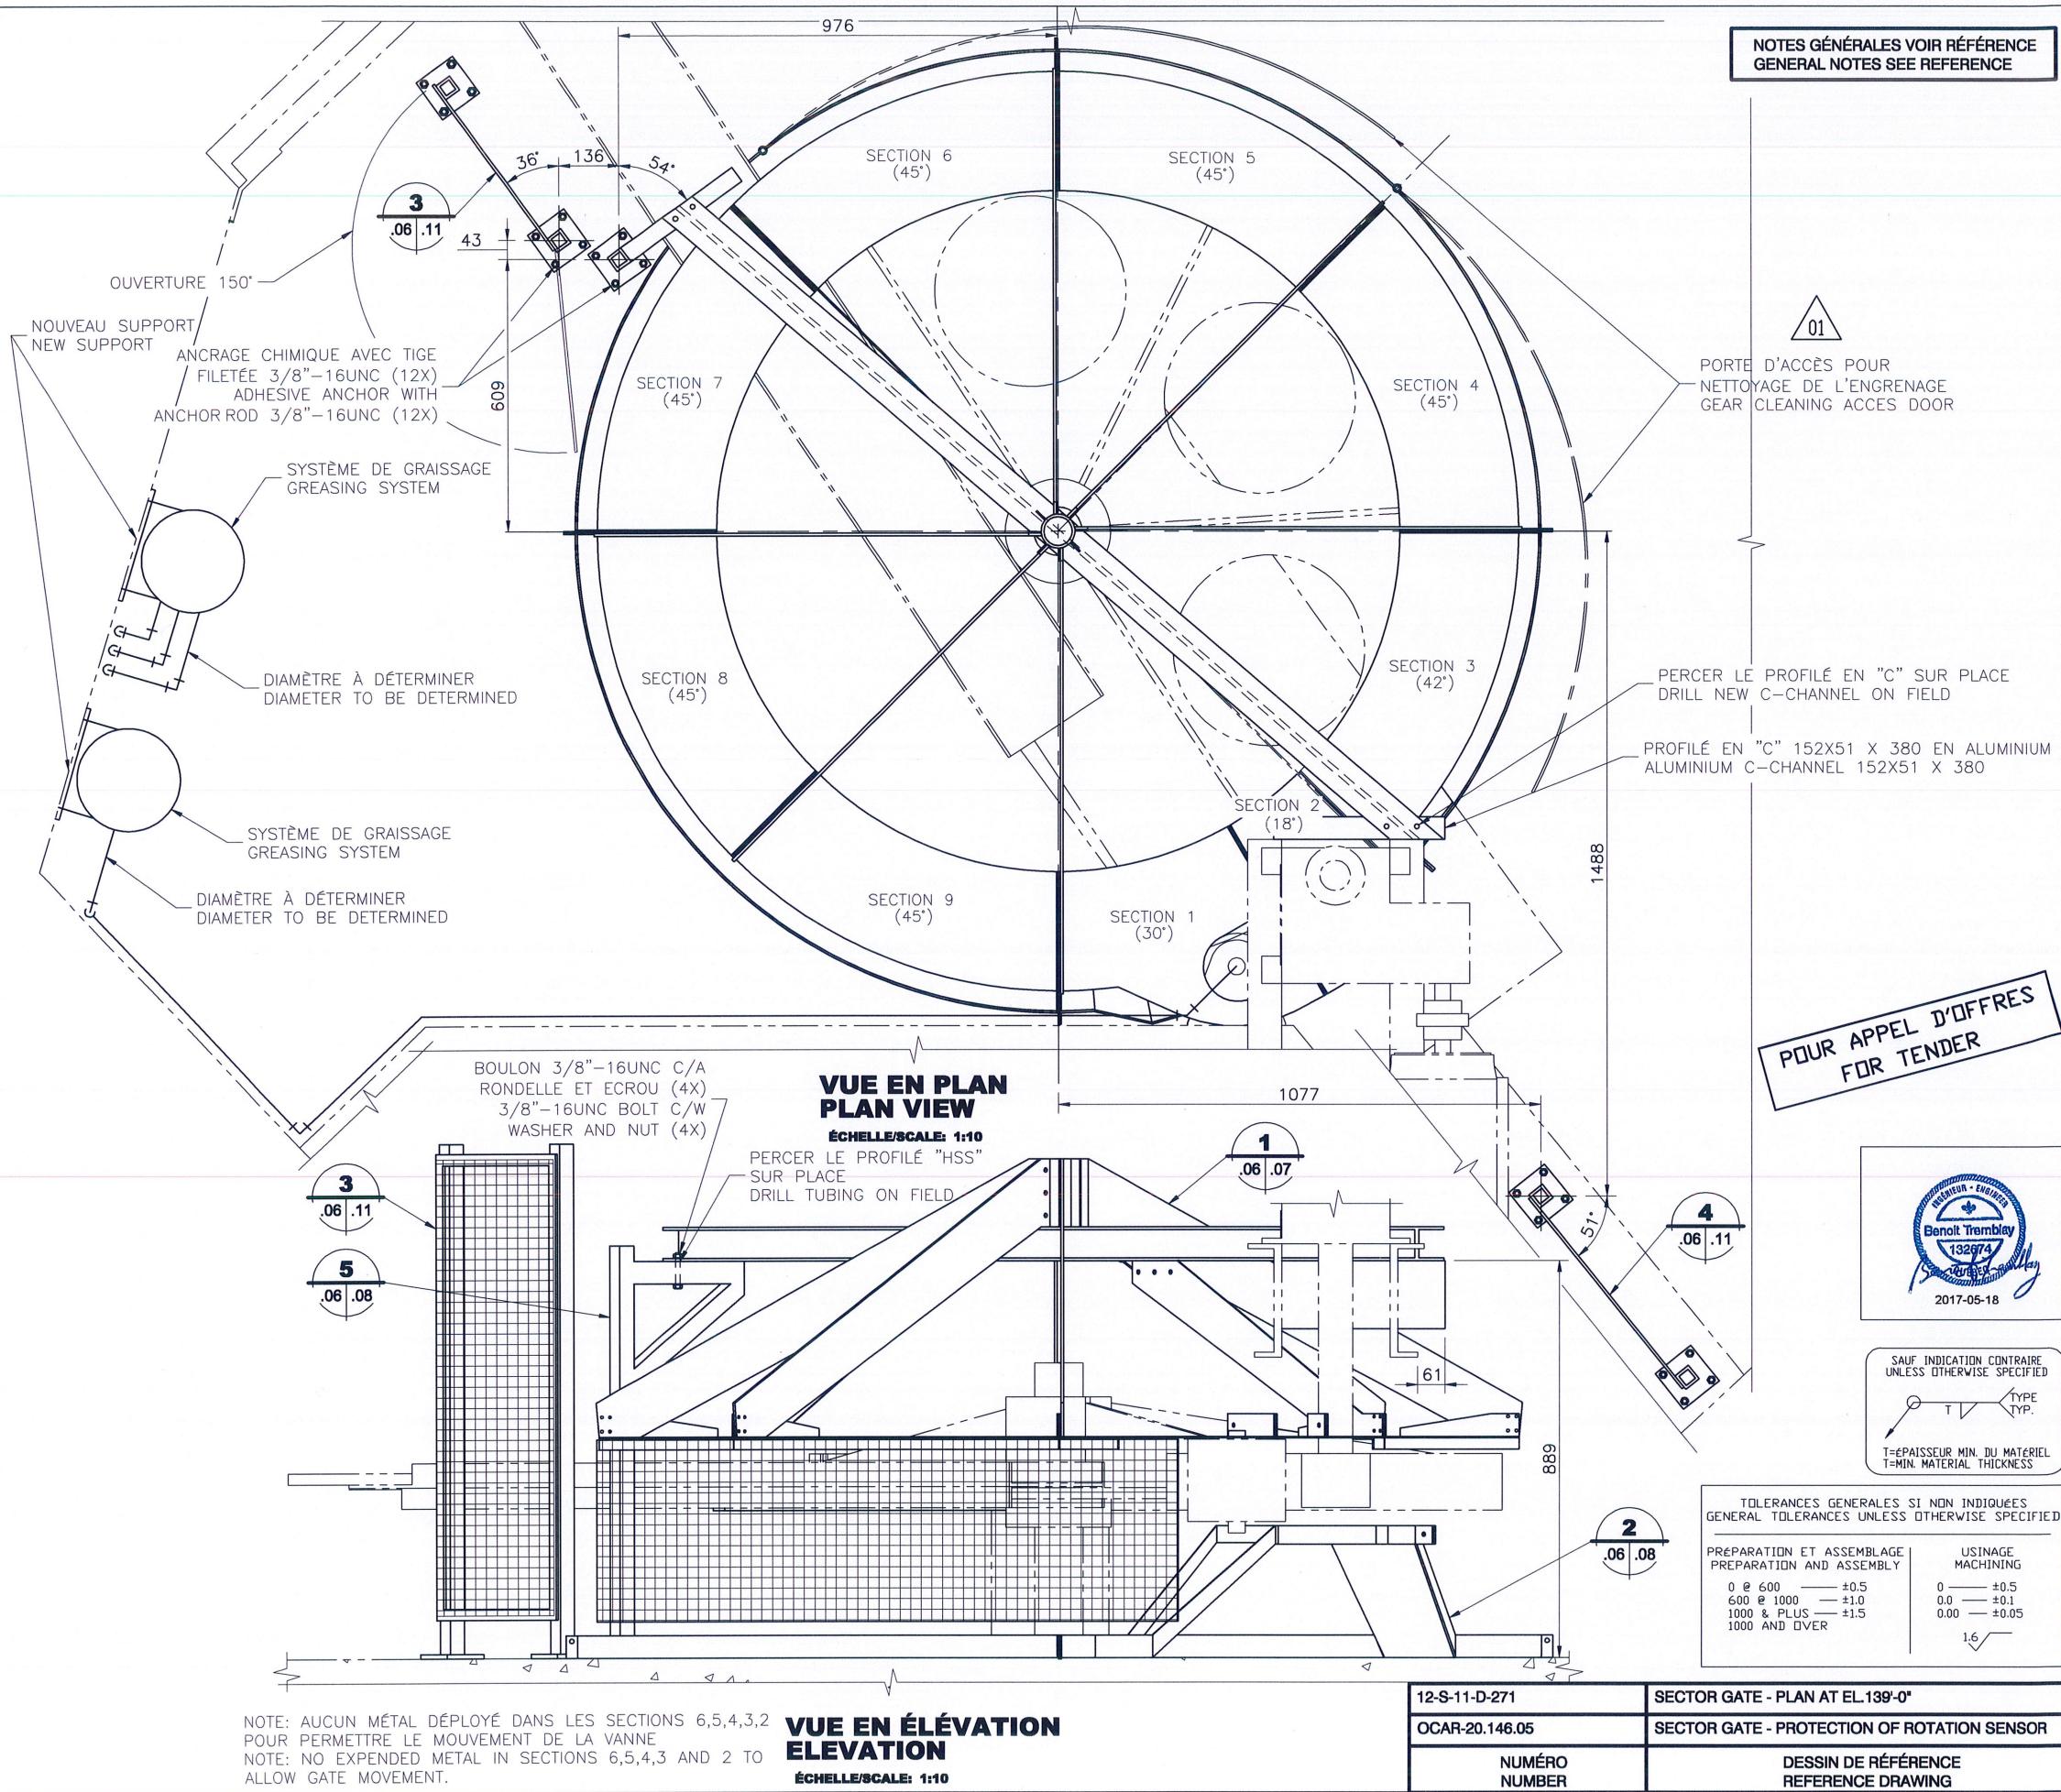


	Parcs Canada Unité des voies navigables au Québec	Parks Canada Quebec Waterways Unit	
Région du Québec	Quebec region	Canada	
	TETRA TECH 8251, boul. Saint-François, Saguenay (Québec) G7T 1A1 Téléphone: 418 548-5222 Télécopieur: 418-548-2009	MÉCANIQUE DE LA VANNE SECTEUR RIVE GAUCHE SECTOR GATE MACHINERY LEFT BANK	
02	POUR APPEL D'OFFRES FOR TENDER	2017-05-17	
01	POUR SOUMISSION/ FOR BID	2016-10-18	
00	POUR CONSTRUCTION/ FOR CONSTRUCTION	2015-03-11	
révisions revisions	date		
A	A no. du détail detail no.		
B	B no. de la feuille où détail sheet no. - where detail required		
C	C no. de la feuille où détaillé sheet no. - where detailed		
projet AGENCE PARCS CANADA project			
230 rue du Barrage, St-Armand QC			
Unité des voies navigables au Québec			
ÉCLUSE DE CARILLON			
TRAUX DIVERS			
Quebec Waterways Unit			
CARILLON NAVIGATION LOCK			
OTHER WORKS			
dessin	drawing		
MÉCANIQUE MECHANICAL			
VANNE SECTEUR GAUCHE/DROITE PROTECTEUR ENGRENAGE			
LEFT/RIGHT SECTOR GATE GEAR PROTECTION			
DÉTAILS DETAILS			
conçu par	designed by		
C. ROUSSEAU, Tech / N. GUÉRIN, Tech			
dessiné par	drawn by		
N. GUÉRIN, Tech			
approuvé par	approved by		
BENOIT TREMBLAY, ENG.			
Soumission	Tender		
BRIGITTE AYOTTE			
Administratrice de projets APC			
PCA Project Manager			
no de projet	project number	no de projet	project number
CCRL-1401		25608B	
APC	PCA	Client	Client
nom du fichier	file name	no de feuille	sheet no
OCAR-20.146.06		1/1	

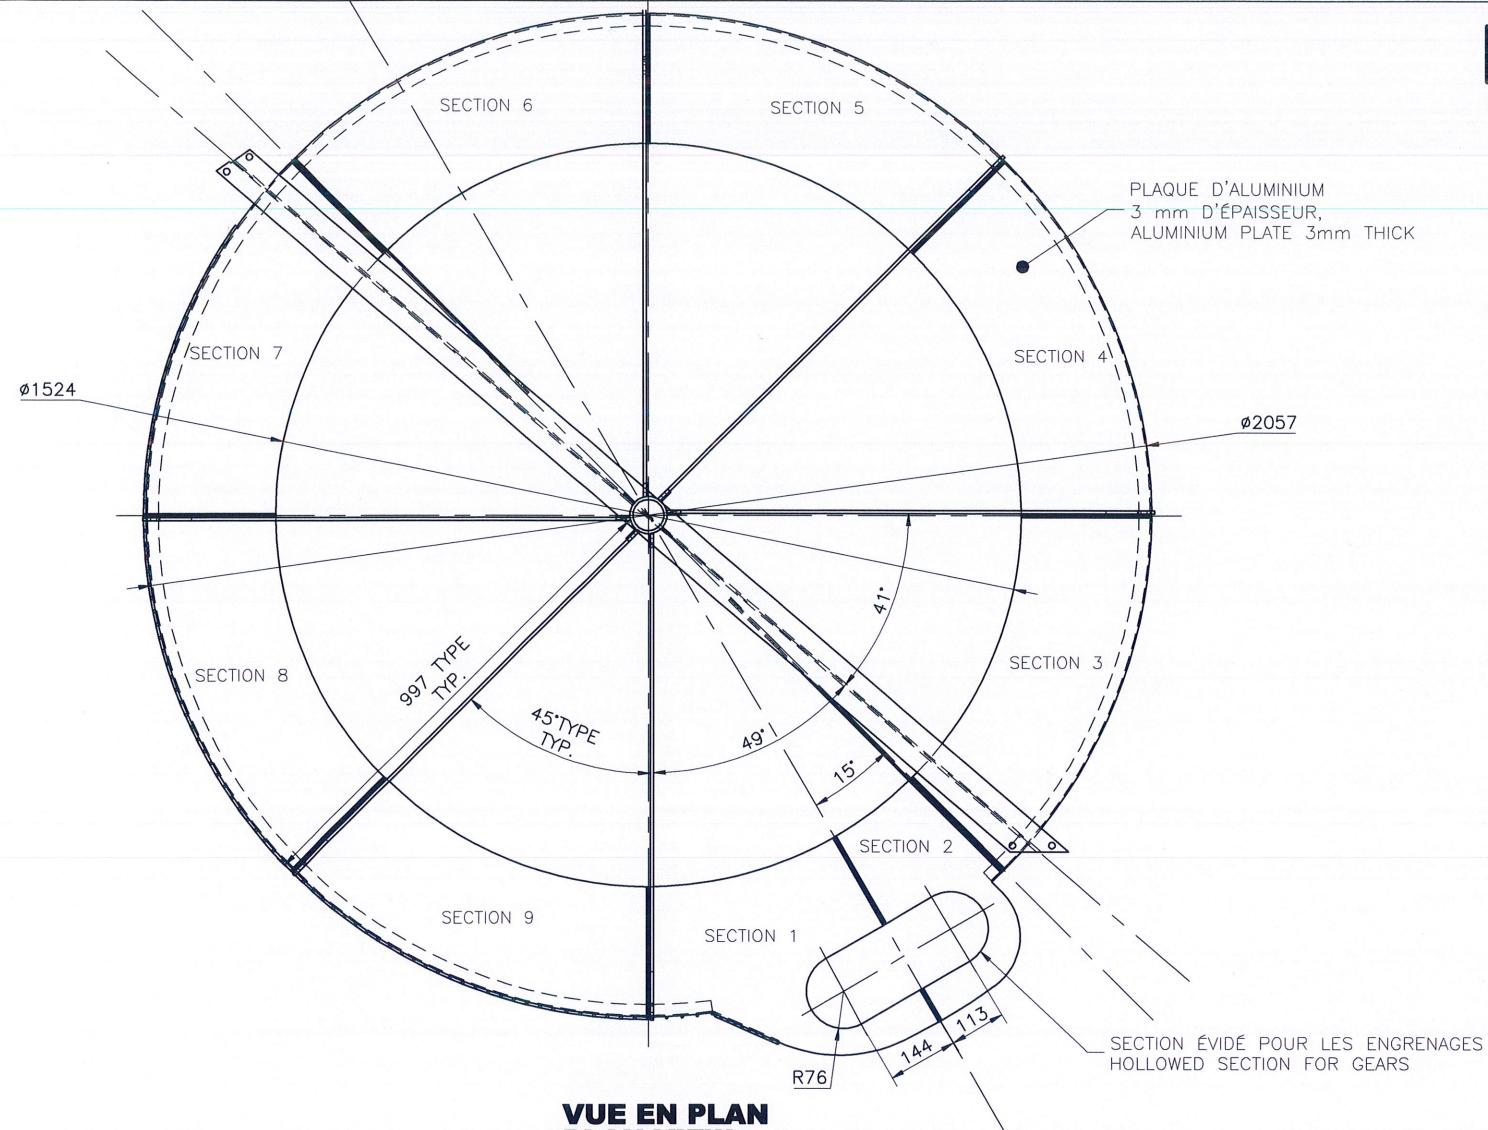

VUE EN PLAN PLAN VIEW

ÉCHELLE/SCALE: 1:10

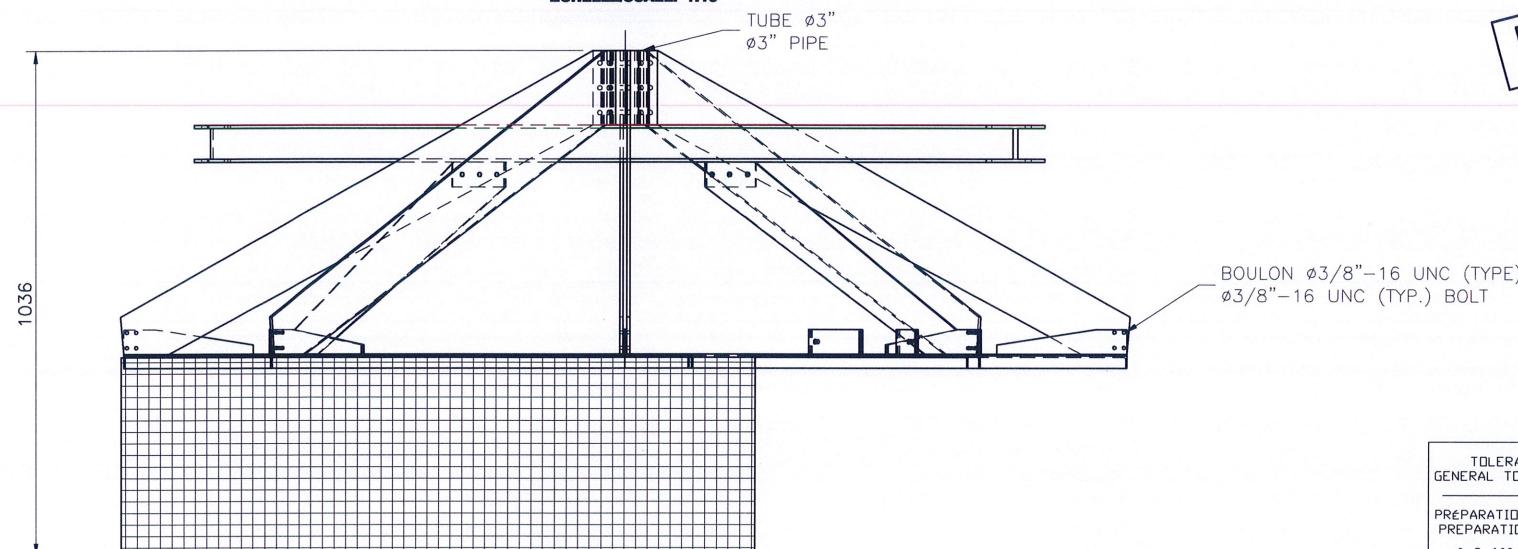

VUE EN ÉLÉVATION ELEVATION

ÉCHELLE/SCALE: 1:10

DÉTAIL TYPE TYPICAL DETAIL

ÉCHELLE/SCALE: 1:10



.06 .07

NOTES GÉNÉRALES VOIR RÉFÉRENCE
GENERAL NOTES SEE REFERENCE


Parcs Canada
Unité des voies navigables
au Québec

Parks Canada
Quebec Waterways
Unit

Région du Québec
Quebec region
Canada



TETRA TECH
3261, boul. Saint-François, Saguenay (Québec) G7T 1A1
Téléphone: 418 548-6522 Télécopieur: 418-548-2008

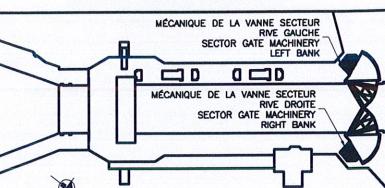

02	POUR APPEL D'OFFRES FOR TENDER	2017-05-17
01	POUR SOUMISSION/ FOR BID	2016-10-18
00	POUR CONSTRUCTION/ FOR CONSTRUCTION	2015-03-11
révisions revisions	date	

A no. du détail
detail no.
B no. de la feuille où détail
exigé
sheet no. - where detail
required
C no. de la feuille où détaillé
sheet no. - where detailed

projet
AGENCE PARCS CANADA

230 rue du Barrage, St-Argenteuil QC
Unité des voies navigables au Québec
ÉCLUSE DE CARILLON
TRAVAUX DIVERS
Quebec Waterways Unit
CARILLON NAVIGATION LOCK
OTHER WORKS

dessin
drawing

MÉCANIQUE
MECHANICAL
VANNE SECTEUR GAUCHE/DROITE
PROTECTEUR ENGRÈNAGE

LEFT/RIGHT SECTOR GATE
GEAR PROTECTION

DÉTAILS DETAILS



POUR APPEL D'OFFRES
FOR TENDER

conçu par
C. ROUSSEAU, Tech / N. GUÉRIN, Tech

date

dessiné par
D. GIRARD, Tech

drawn by

approuvé par
BENOIT TREMBLAY, ENG.

approved by

Soumission
BRIGITTE AYOTTE
Administratrice de projets APC

Tender

PCA Project Manager

no de projet project number
CCRL-1401
APC

25608B
PCA


Client
nom du fichier file name
OCAR-20.146.07

Client

no de feuille sheet no
1/1

PRÉPARATION ET ASSEMBLAGE PREPARATION AND ASSEMBLY	USINAGE MACHINING
0 Ø 600 — ±0.5	0 — ±0.5
600 Ø 1000 — ±1.0	0.0 — ±0.1
1000 & PLUS — ±1.5	0.00 — ±0.05
1000 AND OVER	1.6 ✓


OCAR-20.146.11	SECTOR GATE - COUPLING PROTECTION
OCAR-20.146.05	SECTOR GATE - PROTECTION OF ROTATION SENSOR
NUMÉRO NUMBER	DESSIN DE RÉFÉRENCE REFERENCE DRAWING

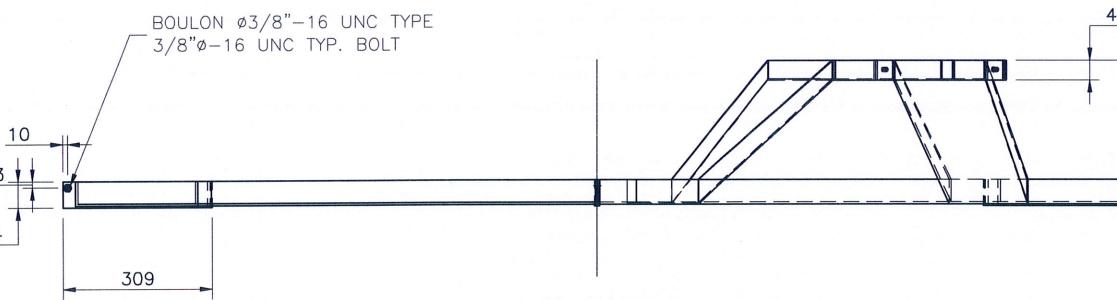

**VUE EN ELEVATION
ELEVATION**

ÉCHELLE/SCALE: 1:10

**DÉTAIL TYPE
TYPICAL DETAIL**
.06 .08 ÉCHELLE/SCALE: 1:10

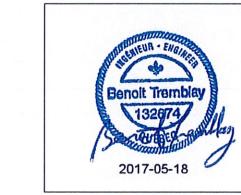


**VUE EN PLAN
PLAN VIEW**


ÉCHELLE/SCALE: 1:10

**VUE EN PLAN
PLAN VIEW**


ÉCHELLE/SCALE: 1:10

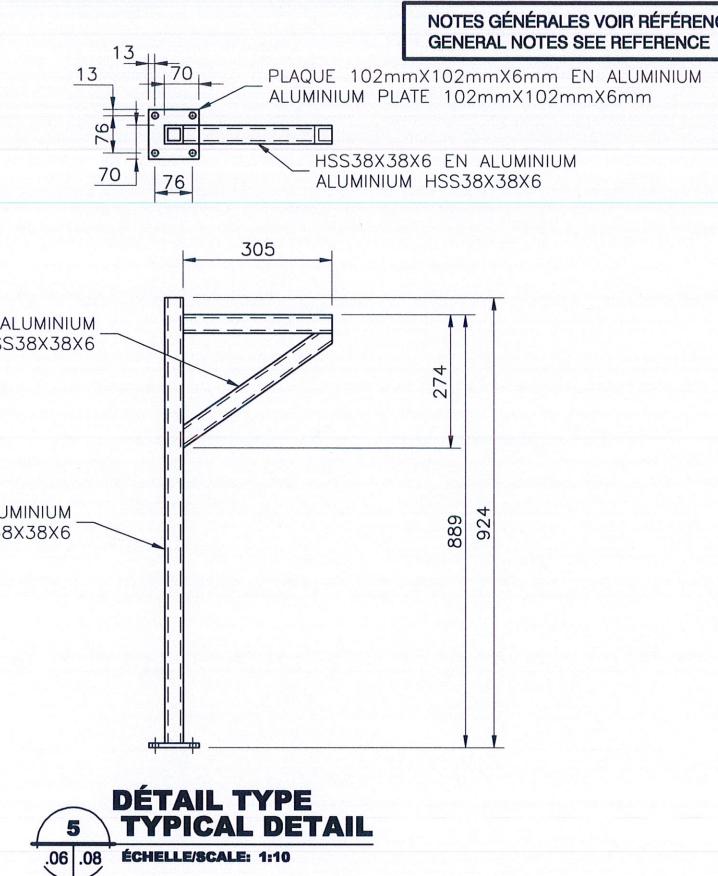

**DÉTAIL TYPE
TYPICAL DETAIL**
ÉCHELLE/SCALE: 1:10
.06 .08

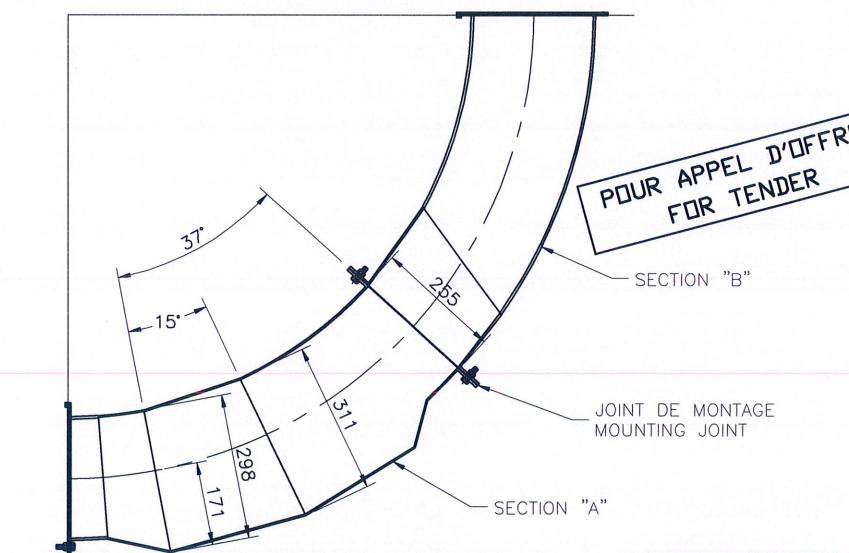

**DÉTAIL TYPE
TYPICAL DETAIL**
ÉCHELLE/SCALE: 1:10
.06 .08

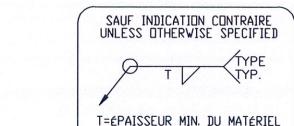

TOLERANCES GÉNÉRALES SI NON INDICQUÉES
GENERAL TOLERANCES UNLESS OTHERWISE SPECIFIED

PRÉPARATION ET ASSEMBLAGE PREPARATION AND ASSEMBLY	USINAGE MACHINING
0 à 600 — ±0.5	0 — ±0.5
600 à 1000 — ±1.0	0.0 — ±0.1
1000 & PLUS — ±1.5	0.00 — ±0.05
1000 AND OVER	1.6

12-S-11-D-271	SECTOR GATE - PLAN AT EL.139'-0"
OCAR-20.146.05	SECTOR GATE - PROTECTION OF ROTATION SENSOR
NUMÉRO NUMBER	DESSIN DE RÉFÉRENCE REFERENCE DRAWING

NOTES GÉNÉRALES VOIR RÉFÉRENCE
GENERAL NOTES SEE REFERENCE

Parcs Canada
Unité des voies navigables
au Québec

Parks Canada
Quebec Waterways
Unit


Région du Québec
Quebec region

Canada



TETRA TECH

3251, boul. Saint-François, Saguenay (Québec) G7T 1A1
Téléphone: 418 548-5522 Télécopieur: 418-548-2009

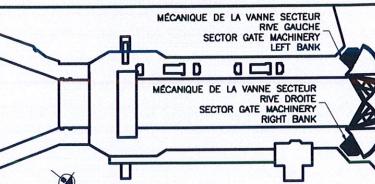

02	POUR APPEL D'OFFRES FOR TENDER	2017-05-17
01	POUR SOUMISSION/ FOR BID	2016-10-18
00	POUR CONSTRUCTION/ FOR CONSTRUCTION	2015-03-11
révisions revisions	date	

A no. du détail
detail no.
B no. de la feuille où détail
required sheet no. — where detail required
C no. de la feuille où détaillé
sheet no. — where detailed

projet AGENCE PARCS CANADA project

230 rue du Barrage, St-Argenteuil QC
Unité des voies navigables au Québec
ÉCLUSE DE CARILLON
TRAUVAS DIVERS
Quebec Waterways Unit
CARILLON NAVIGATION LOCK
OTHER WORKS

dessin drawing

MÉCANIQUE
MECHANICAL
VANNE SECTEUR GAUCHE/DROITE
PROTECTEUR ENGRENAGE

LEFT/RIGHT SECTOR GATE
GEAR PROTECTION

DÉTAILS DETAILS

conçu par designed by
C. ROUSSEAU, Tech date

dessiné par drawn by
R. DUFOUR, Tech date

approuvé par approved by
BENOIT TREMBLAY, ENG. date

Soumission Tender
BRIGITTE AYOTTE Administatrice de projets APC PCA Project Manager


no de projet project number no de projet project number

CCRL-1401 25608B


APC PCA Client Client

nom du fichier file name no de feuille sheet no

OCAR-20.146.08 1/1

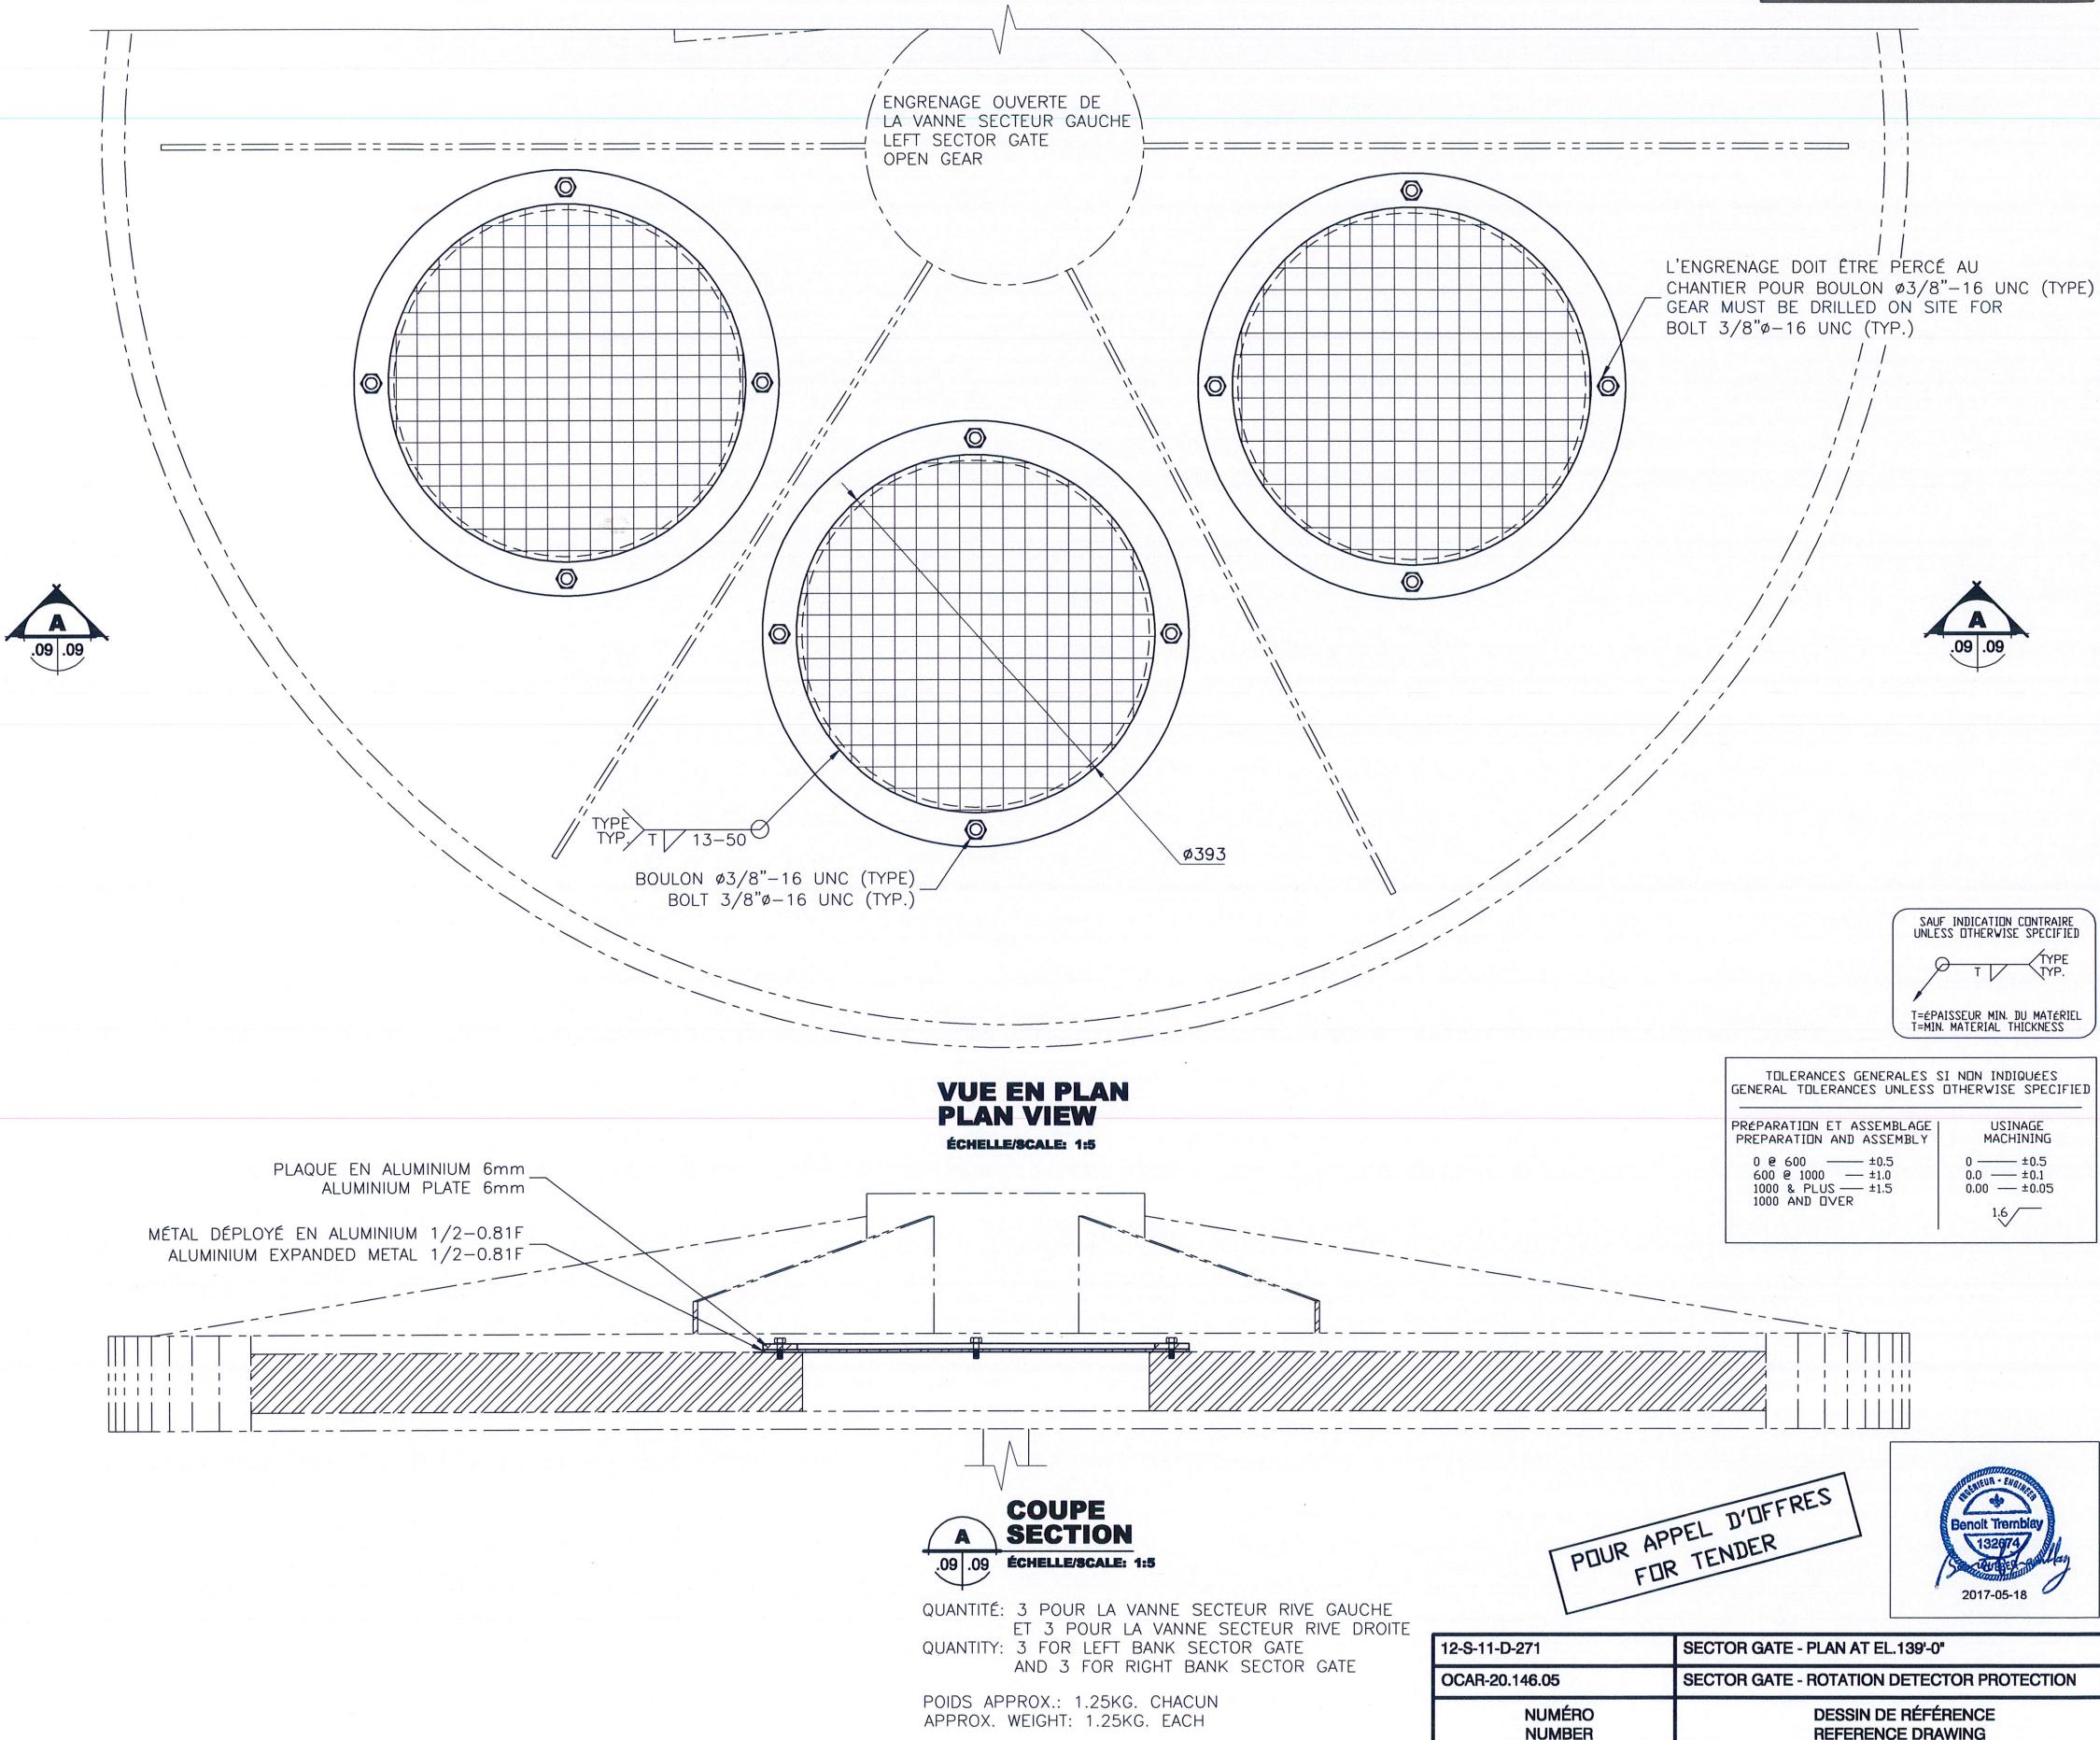


Parcs Canada Unité des voies navigables au Québec	Parks Canada Quebec Waterways Unit
Région du Québec	Quebec region
Canada	Canada
TETRA TECH	TETRA TECH
3251, boul. Saint-François, Saguenay (Québec) G7T 1A1 Téléphone: 418 548-6522 Télécopieur: 418-548-2009	3251, boul. Saint-François, Saguenay (Québec) G7T 1A1 Téléphone: 418 548-6522 Télécopieur: 418-548-2009
MECANIQUE DE LA VANNE SECTEUR RIVE GAUCHE SECTOR GATE MACHINERY LEFT BANK	MECANIQUE DE LA VANNE SECTEUR RIVE DROITE SECTOR GATE MACHINERY RIGHT BANK
02 POUR APPEL D'OFFRES FOR TENDER 2017-05-17	01 POUR SOUMISSION/ FOR BID 2016-10-18
00 POUR CONSTRUCTION/ FOR CONSTRUCTION 2015-03-11	révisions revisions date
A no. du détail detail no.	B no. de la feuille où détail exigé sheet no. - where detail required
C no. de la feuille où détaillé sheet no. - where detailed	
AGENCE PARCS CANADA 230 rue du Barrage, St-Argenteuil Qc Unité des voies navigables au Québec ÉCLUSE DE CARILLON TRAUVAS DIVERS Quebec Waterways Unit CARILLON NAVIGATION LOCK OTHER WORKS	project drawing
MÉCANIQUE MECHANICAL VANNE SECTEUR /SECTOR GATE FERMETURE TROUS (3) DANS ENGRENAGE OUVERT/ SECTOR GATE HOLE CLOSURE (3) IN OPEN GEAR	
DÉTAILS/DETAILS	
conçu par designed by C. ROUSSEAU, Tech. / N. GUÉRIN, Tech.	date
dessiné par drawn by N. GUÉRIN, Tech.	date
approuvé par approved by BENOIT TREMBLAY, ENG.	date
Soumission BRIGITTE AYOTTE Administrateur de projets APC	Tender PCA Project Manager
no de projet CCRL-1401	project number 25608B
APC	PCA Client
nom du fichier OCAR-20.146.09	file name Client
no de feuille sheet no 1/1	no de feuille sheet no 1/1

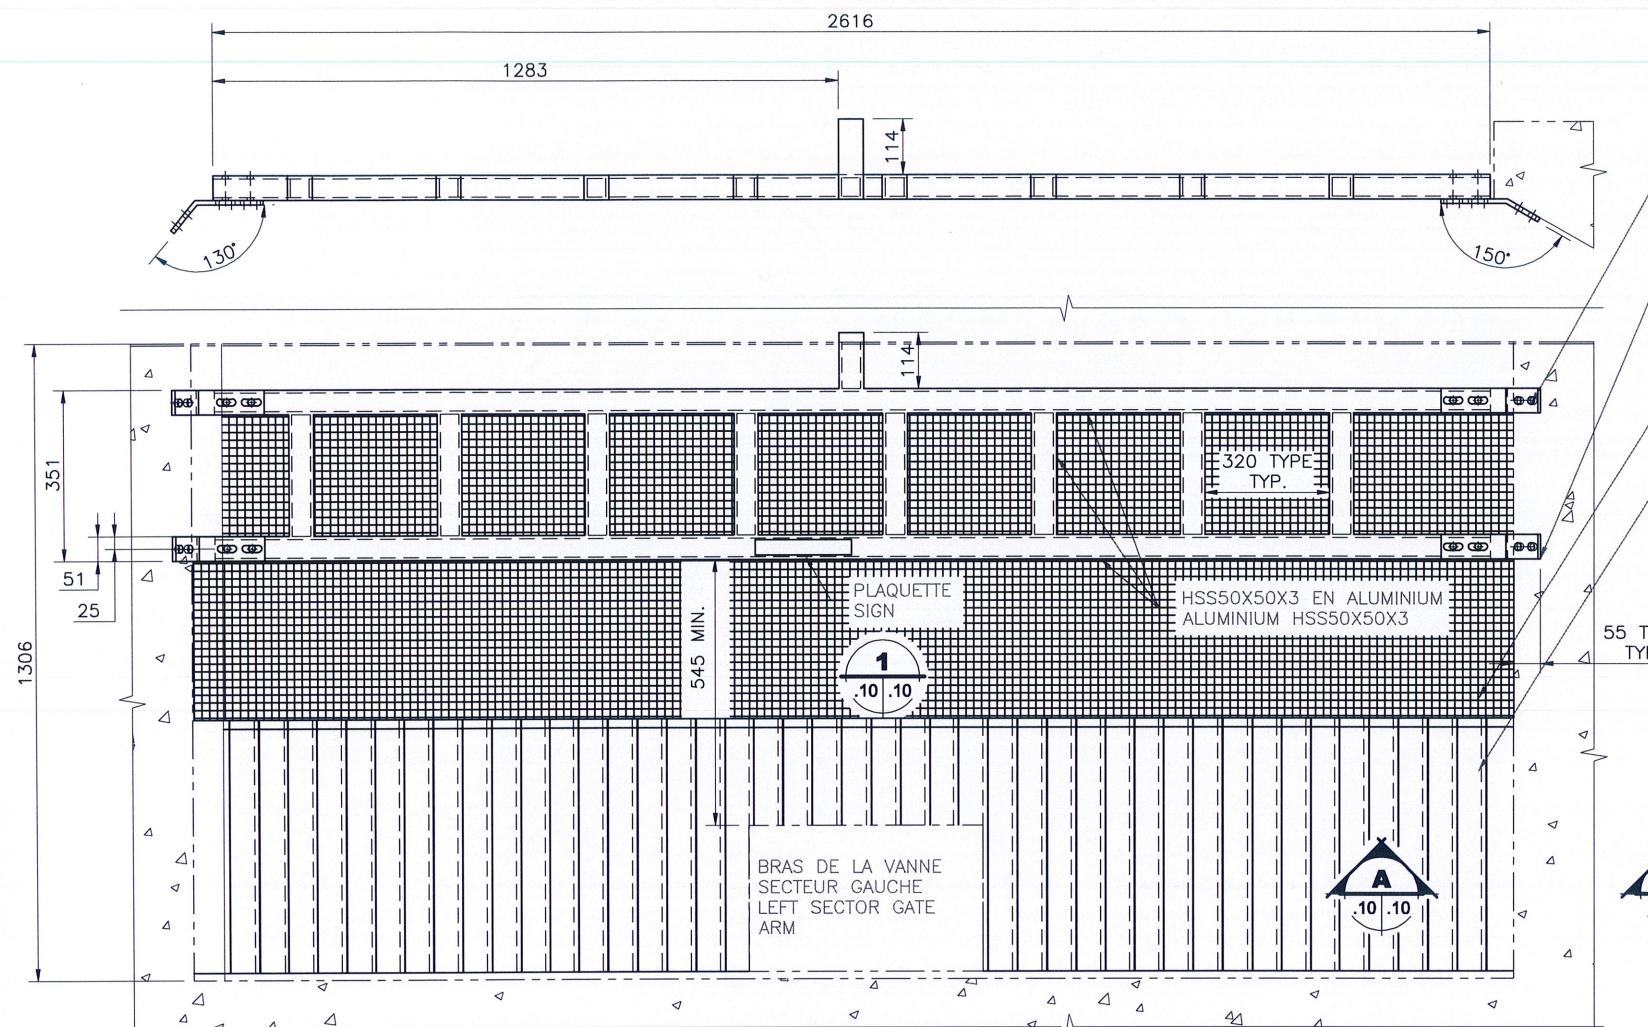

**VUE EN ÉLÉVATION
ELEVATION**

ÉCHELLE/SCALE: 1:10

QUANTITÉ: 2 GARDES (1 RIVE GAUCHE/1 RIVE DROITE)
QUANTITY: 2 PROTECTIVE RAILINGS (1 LEFT BANK/
1 RIGHT BANK)

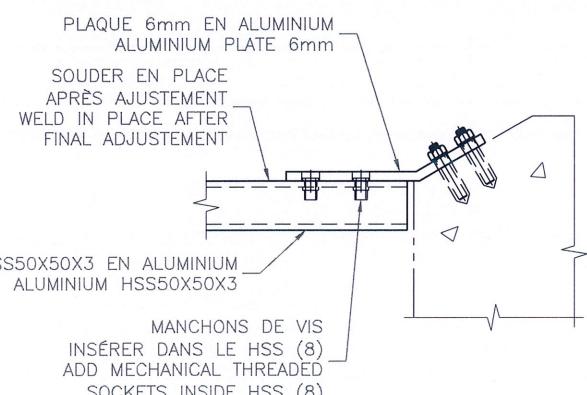

**COUPE
SECTION**

ÉCHELLE/SCALE: 1:5

NOTES GÉNÉRALES VOIR RÉFÉRENCE
GENERAL NOTES SEE REFERENCE

Parcs Canada
Unité des voies navigables
au Québec


Parks Canada
Quebec Waterways
Unit

Région du Québec
Quebec region
Canada



TETRA TECH

3251, boul. Saint-François, Saguenay (Québec) G7T 1A1
Téléphone: 418 548-5522 Télécopieur: 418-548-2008

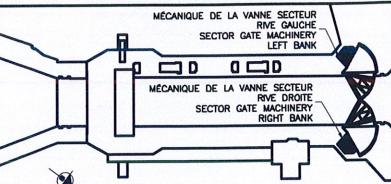

02	POUR APPEL D'OFFRES FOR TENDER	2017-05-17
01	POUR SOUMISSION/ FOR BID	2016-10-18
00	POUR CONSTRUCTION/ FOR CONSTRUCTION	2015-03-11

révisions
revisions

date

A no. du détail
detail no.
B no. de la feuille où détail
exigé
sheet no. - where detail
required
C no. de la feuille où détaillé
sheet no. - where detailed

projet
AGENCE PARCS CANADA

230 rue du Barrage, St-Armand QC
Unité des voies navigables au Québec

ÉCLUSE DE CARILLON
TRAVAUX DIVERS
Quebec Waterways Unit
CARILLON NAVIGATION LOCK
OTHER WORKS

dessin
MÉCANIQUE
drawing

MECHANICAL
VANNE SECTEUR GAUCHE/DROITE
LEFT/RIGHT SECTOR GATE

GARDE-CHUTE AU-DESSUS DU
BRAS PIVOT
PROTECTIVE RAILING ABOVE SWIVEL
ARM

DÉTAILS
DETAILS

conçu par
C. ROUSSEAU, Tech. / N. GUÉRIN, Tech.

drawn by
N. GUÉRIN, Tech. / P-Y BOUCHARD, Tech.

approved by
BENOIT TREMBLAY, ENG.

date
Tender
BRIGITTE AYOTTE
Administrateur de projets APC

PCA Project Manager

no de projet
CCRL-1401

project number
25608B

APC
Client

nom du fichier
file name

no de feuille
sheet no

OCAR-20.146.10
1/1

**DÉTAIL TYPICAL
TYPICAL DETAIL**

ÉCHELLE/SCALE: 1:10


**POUR APPEL D'OFFRES
FOR TENDER**



2017-05-18

TOLERANCES GÉNÉRALES SI NON INDICQUÉES GENERAL TOLERANCES UNLESS OTHERWISE SPECIFIED	
PRÉPARATION ET ASSEMBLAGE PREPARATION AND ASSEMBLY	USINAGE MACHINING
0 @ 600 — ±0.5	0 ±0.5
600 @ 1000 — ±1.0	0.0 ±0.1
1000 & PLUS — ±1.5	0.00 ±0.05
1000 AND OVER	1.6

12-S-11-D-271	SECTOR GATE - PLAN AT EL.139'-0"
OCAR-20.146.05	SECTOR GATE - ROTATION SENSOR PROTECTION
NUMÉRO NUMBER	DESSIN DE RÉFÉRENCE REFERENCE DRAWING

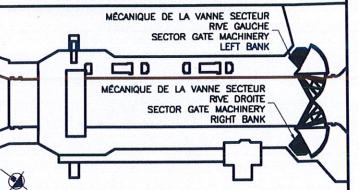 <p>Parcs Canada Unité des voies navigables au Québec</p>	 <p>Parks Canada Quebec Waterways Unit</p>												
<p>Région du Québec</p>	<p>Quebec region</p>												
Canada													
 <p>TETRA TECH 3251, boul. Saint-François, Saguenay (Québec) G7T 1A1 Téléphone: 418 548-6522 Télécopieur: 418-548-2009</p>													
 <p>MÉCANIQUE DE LA VANNE SECTEUR RIVE GAUCHE SECTOR GATE MACHINERY LEFT BANK</p> <p>MÉCANIQUE DE LA VANNE SECTEUR RIVE DROITE SECTOR GATE MACHINERY RIGHT BANK</p>													
<table border="1"> <tr> <td>02</td><td>POUR APPEL D'OFFRES FOR TENDER</td><td>2017-05-17</td></tr> <tr> <td>01</td><td>POUR SOUMISSION/ FOR BID</td><td>2016-10-18</td></tr> <tr> <td>00</td><td>POUR CONSTRUCTION/ FOR CONSTRUCTION</td><td>2015-03-11</td></tr> <tr> <td>révisions revisions</td><td>date</td><td></td></tr> </table> <p>A no. du détail detail no. B no. de la feuille où détails exigés sheet no. - where detail required C no. de la feuille où détaillé sheet no. - where detailed</p>		02	POUR APPEL D'OFFRES FOR TENDER	2017-05-17	01	POUR SOUMISSION/ FOR BID	2016-10-18	00	POUR CONSTRUCTION/ FOR CONSTRUCTION	2015-03-11	révisions revisions	date	
02	POUR APPEL D'OFFRES FOR TENDER	2017-05-17											
01	POUR SOUMISSION/ FOR BID	2016-10-18											
00	POUR CONSTRUCTION/ FOR CONSTRUCTION	2015-03-11											
révisions revisions	date												
<p>projet AGENCE PARCS CANADA project 230 rue du Barrage, St-Argenteuil Qc Unité des voies navigables au Québec ÉCLUSE DE CARILLON TRAVAUX DIVERS Quebec Waterways Unit CARILLON NAVIGATION LOCK OTHER WORKS</p>													
<p>dessin MÉCANIQUE drawing MECHANICAL VANNE SECTEUR GAUCHE/DROITE LEFT/RIGHT SECTOR GATE</p>													
<p>PROTECTEUR - 2 CÔTÉS ACCOPLEMENT RÉDUCTEUR-PIGNON GEAR BOX-PINION COUPLING PROTECTION - 2 SIDES</p>													
<p>DÉTAILS/DETAIL</p>													
<p>conçu par C. ROUSSEAU, Tech. / N. GUÉRIN, Tech. designed by date</p>													
<p>dessiné par N. GUÉRIN, Tech. / P-Y BOUCHARD, Tech. drawn by date</p>													
<p>approuvé par BENOIT TREMBLAY, ENG. approved by date</p>													
<p>Soumission BRIGITTE AYOTTE Administrateur de projets APC Tender PCA Project Manager</p>													
<p>no de projet project number no de projet project number CCRL-1401 25608B</p>													
<p>APC PCA Client Client</p>													
<p>nom du fichier file name no de feuille sheet no OCAR-20.146.11 1/1</p>													

LÉGENDE/LEGEND

CONDUIT RIGIDE EN SS A-316 PEINT EN NOIR
BLACK PAINTED SS A-316 RIGID PIPE


CONDUIT FLEXIBLE
FLEXIBLE PIPE

CONDUIT EXISTANT
EXISTANT PIPE

GRAISSE GADUS #S3V220C2 DE SHELL
GADUS GREASE #S3V220C2 BY SHELL

ROBINET À BILLE MODÈLE:
(TYPE)
BALL VALVE (TYP.)
SONDE DE DÉBIT:
(TYPE)
FLOW SENSOR (TYP.)
LONGUEUR:±1m
LENGTH:±1m

NOTES GÉNÉRALES VOIR RÉFÉRENCE
GENERAL NOTES SEE REFERENCE

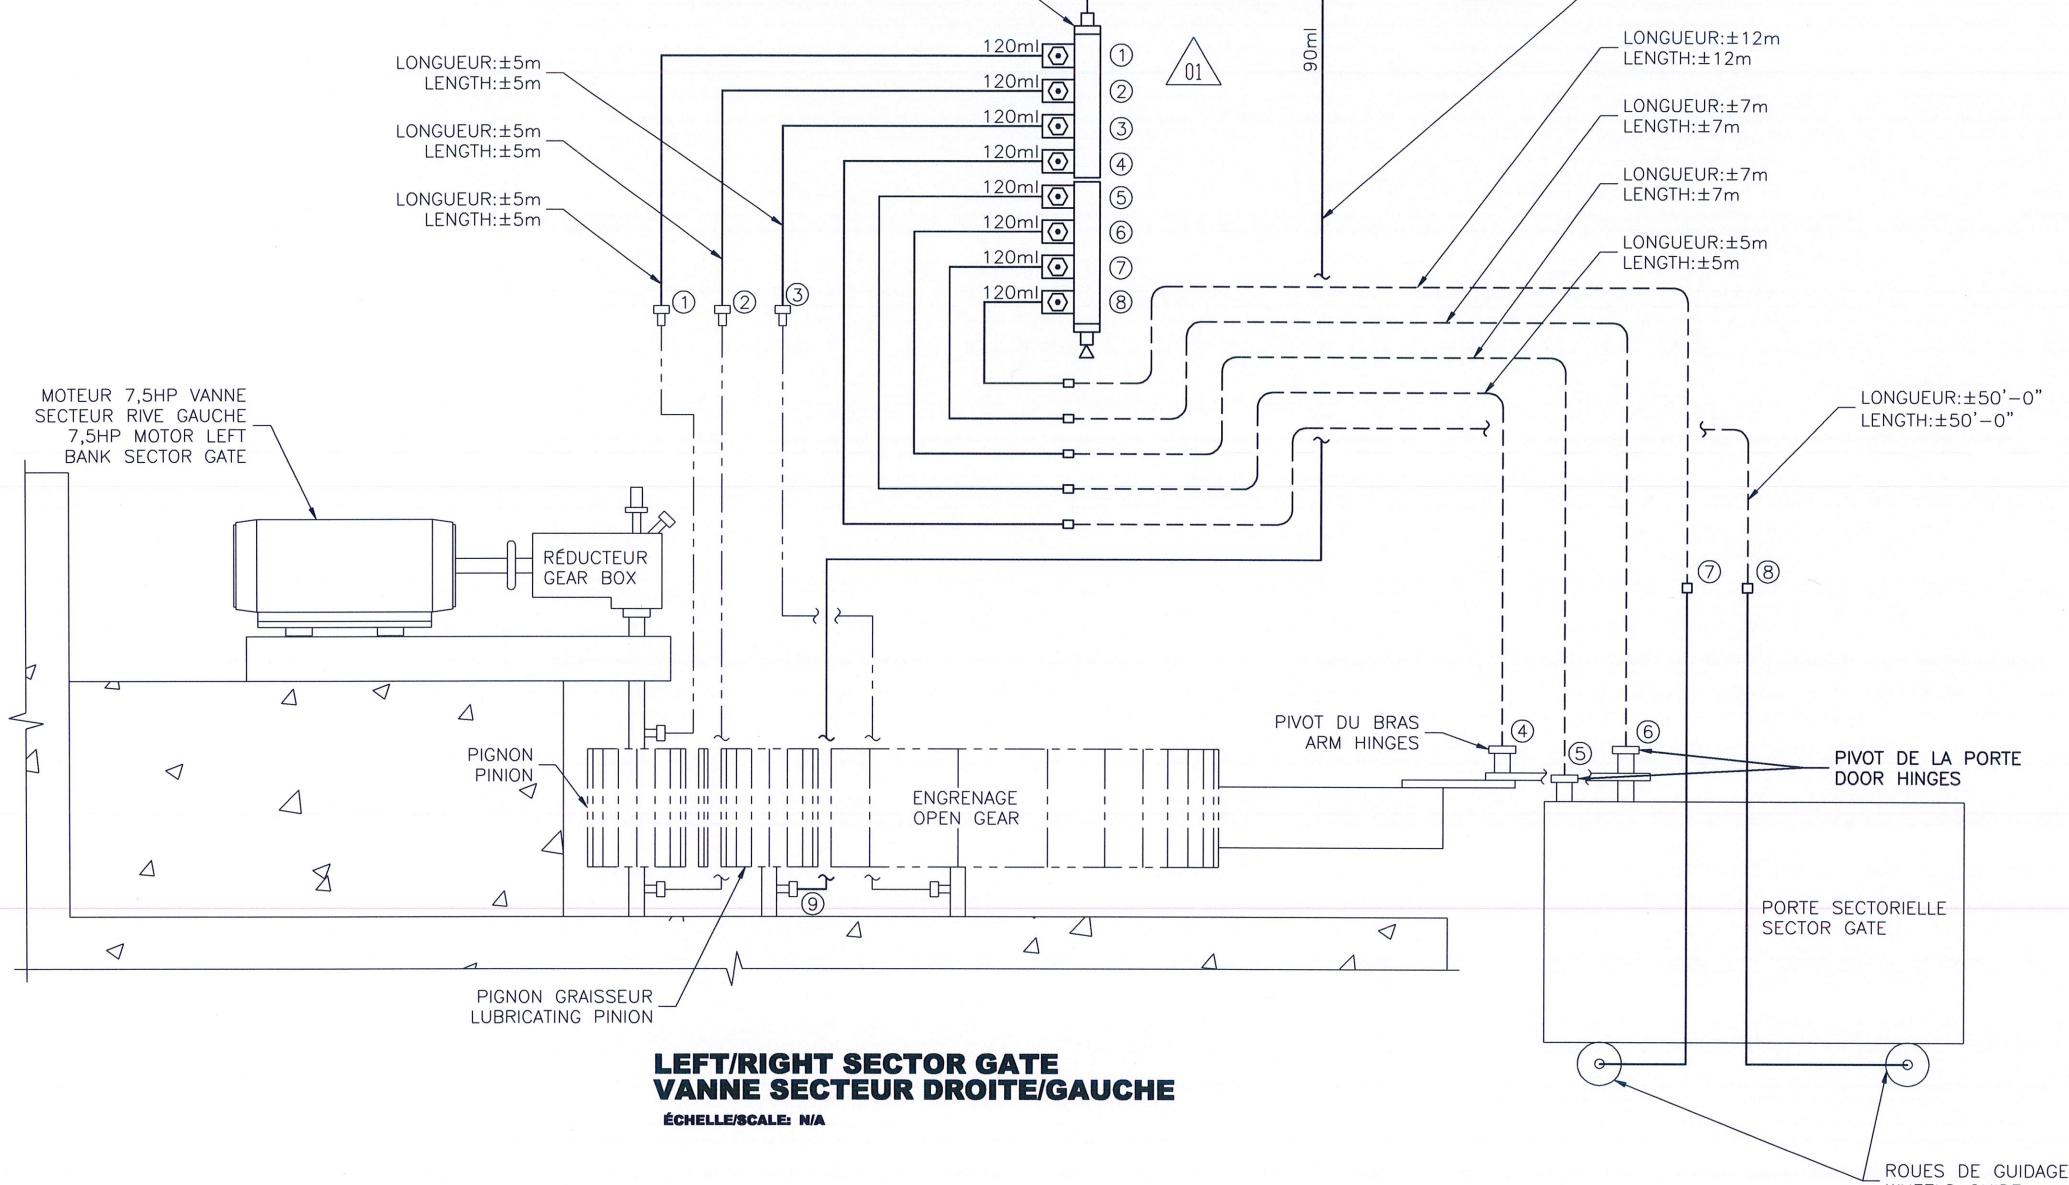

POUR APPEL D'OFFRES
FOR TENDER



OCAR-20.146.05	SECTOR GATE - PROTECTION OF ROTATION SENSOR	
NUMÉRO NUMBER	DESSIN DE RÉFÉRENCE REFERENCE DRAWING	

Parcs Canada
Unité des voies navigables
au Québec


Parcs Canada
Quebec Waterways
Unit

Région du Québec
Quebec region

Canada



TETRA TECH
3251, boul. Saint-François, Ste-Catherine (Québec) G7T 1A1
Téléphone: 418 548-5522 Télécopieur: 418-548-2009

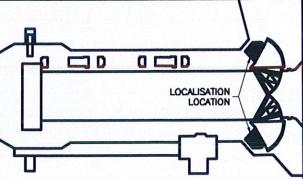

02	POUR APPEL D'OFFRES FOR TENDER	2017-05-17
01	POUR SOUMISSION/ FOR BID	2016-10-18
00	POUR CONSTRUCTION/ FOR CONSTRUCTION	2015-04-17
révisions revisions		date

A no. du détail
detail no.
B no. de la feuille où détaillé
sheet no. - where detail required
C no. de la feuille où détaillé
sheet no. - where detailed

projet
AGENCE PARCS CANADA
230 rue du Barrage, St-Armand QC
Unité des voies navigables au Québec
ÉCLUSE DE CARILLON
TRAUVAS DIVERS
Quebec Waterways Unit
CARILLON NAVIGATION LOCK
OTHER WORKS

dessin drawing

**MÉCANIQUE
MECHANICAL**

VANNE SECTEUR GAUCHE/DROITE
LEFT/RIGHT SECTOR GATE

SYSTÈME DE GRAISSAGE
GREASE SYSTEM

SCHÉMA
SCHEMA

conçu par designed by
C. ROUSSEAU / N. GUÉRIN date


dessiné par drawn by
N. GUÉRIN/P-Y BOUCHARD date


approuvé par approved by
BENOIT TREMBLAY, ING. date

Soumission Tender
BRIGITTE AYOTTE
Administrateur de projets APC PCA Project Manager

no de projet project number no de projet project number
CCRL-1401 25608B
APC PCA Client Client


nom du fichier file name no de feuille sheet no
OCAR-20.146.12 1/1

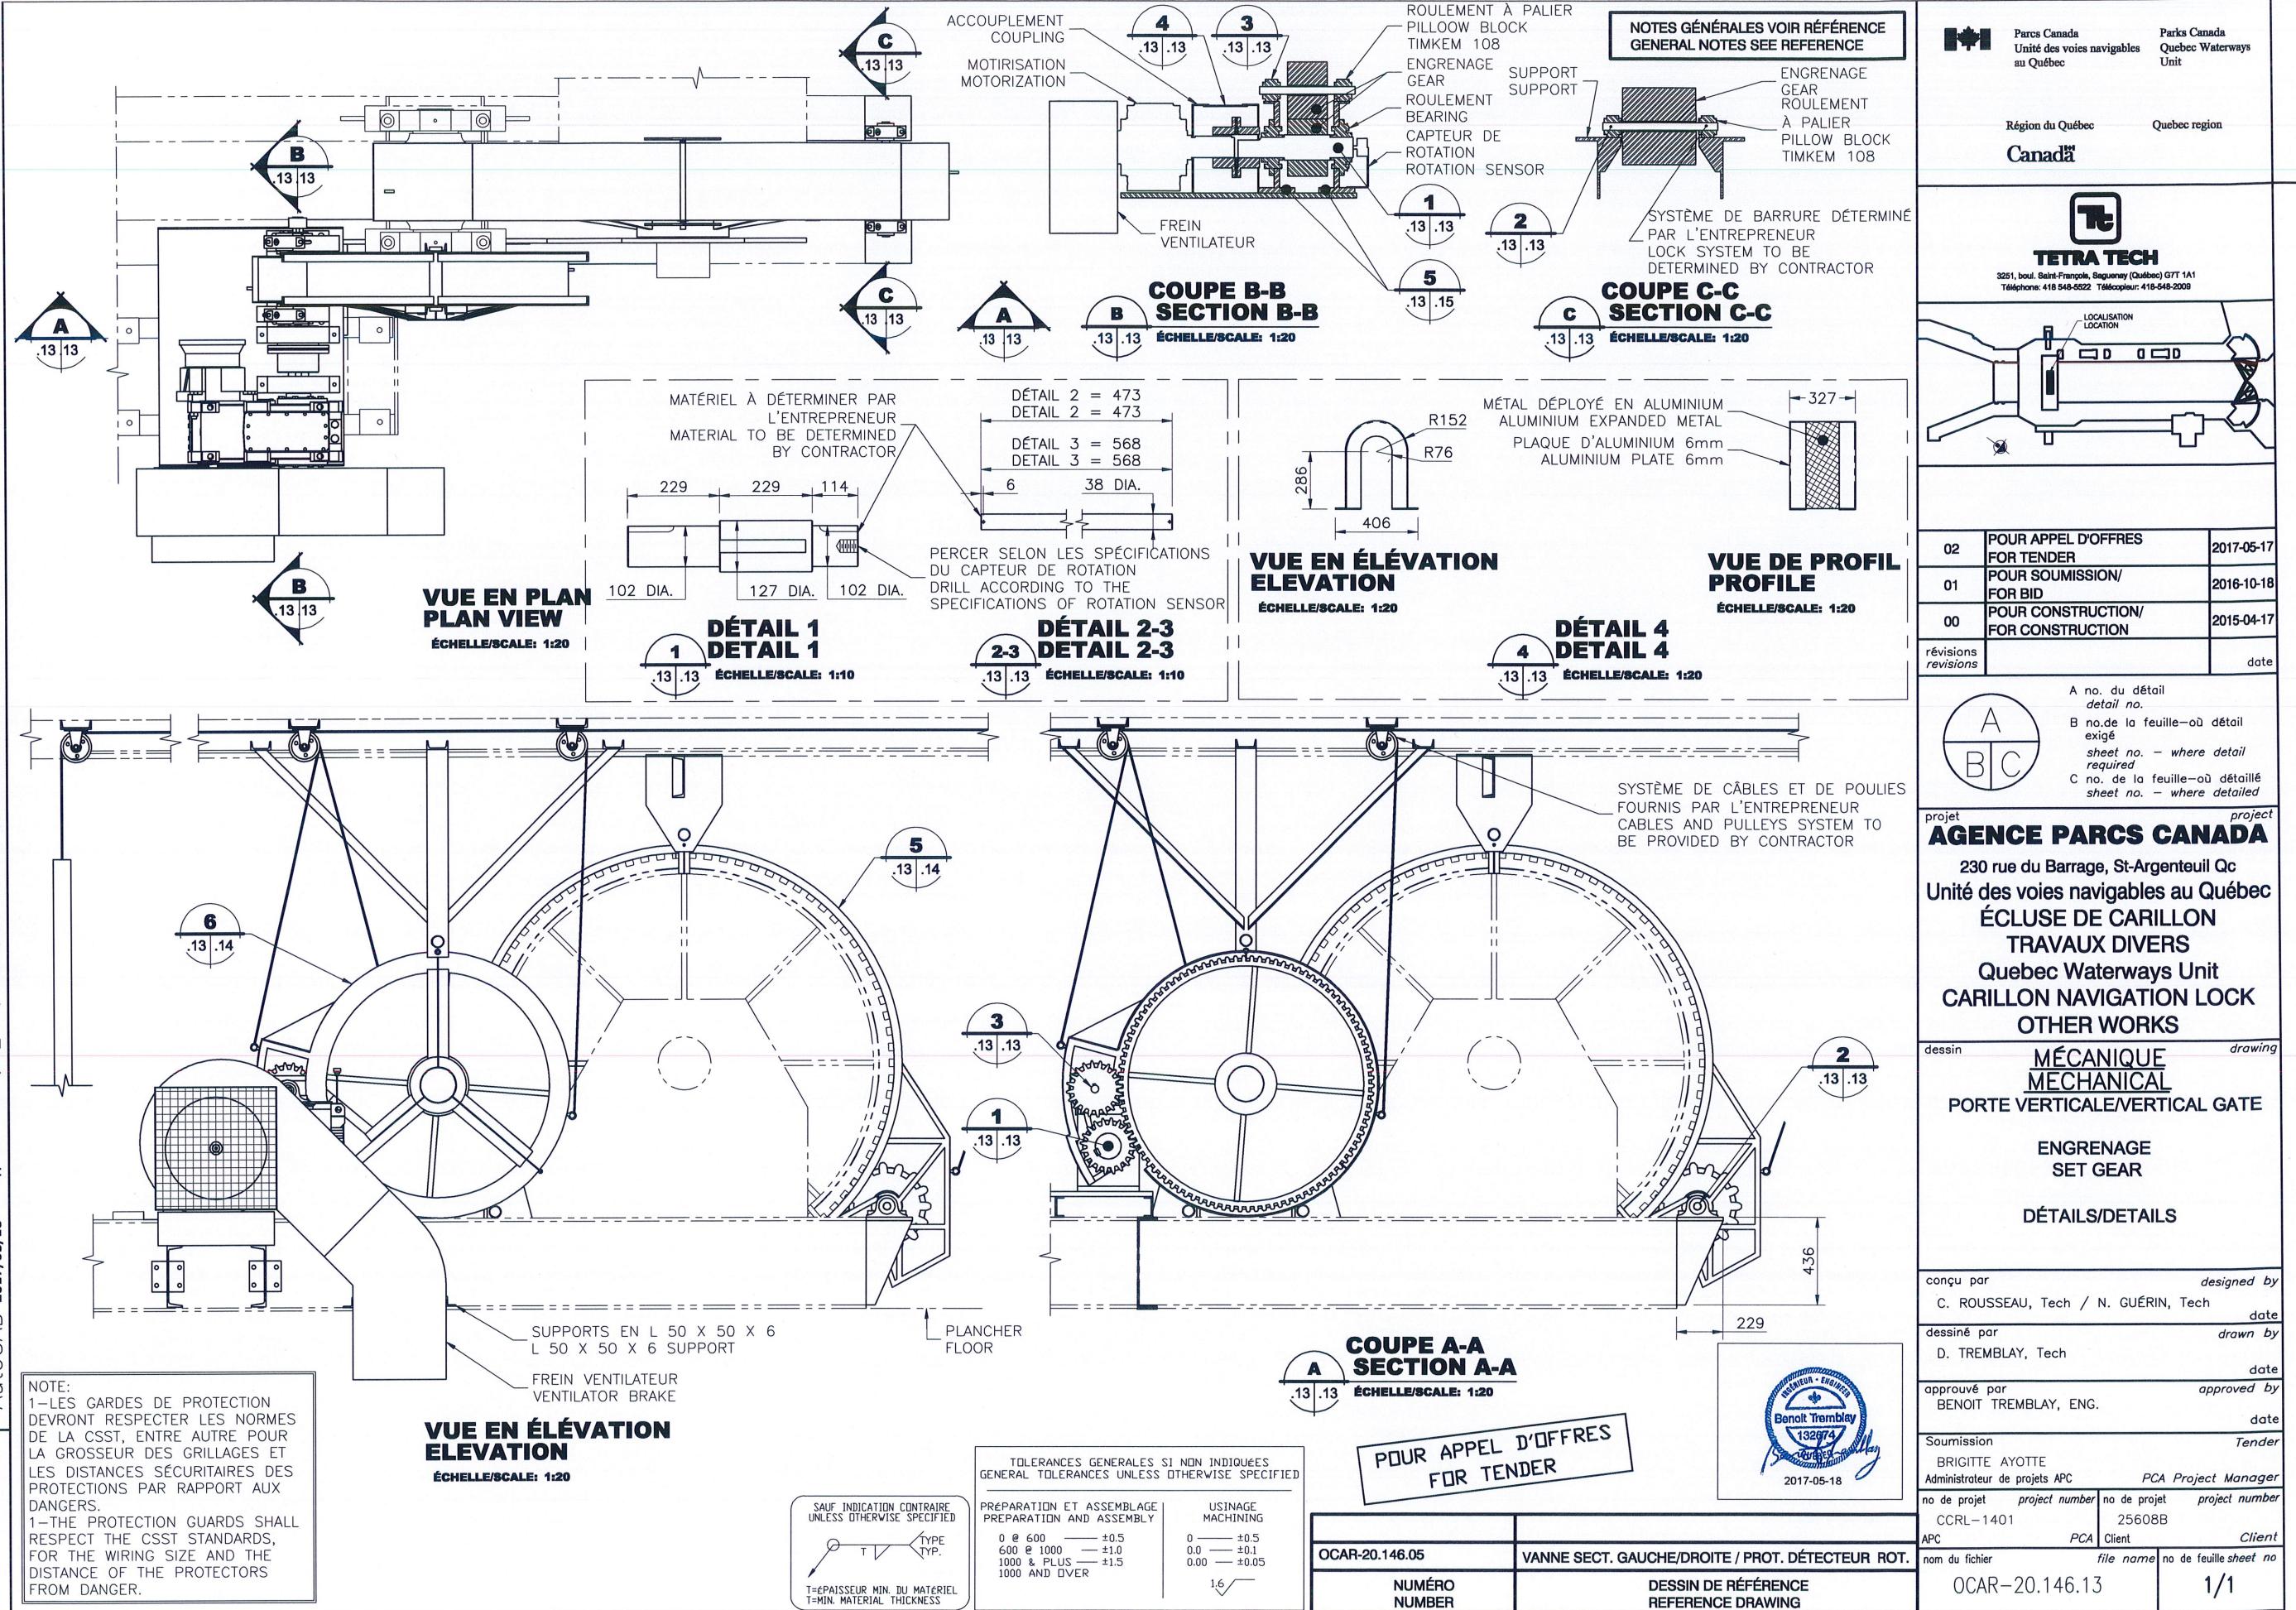

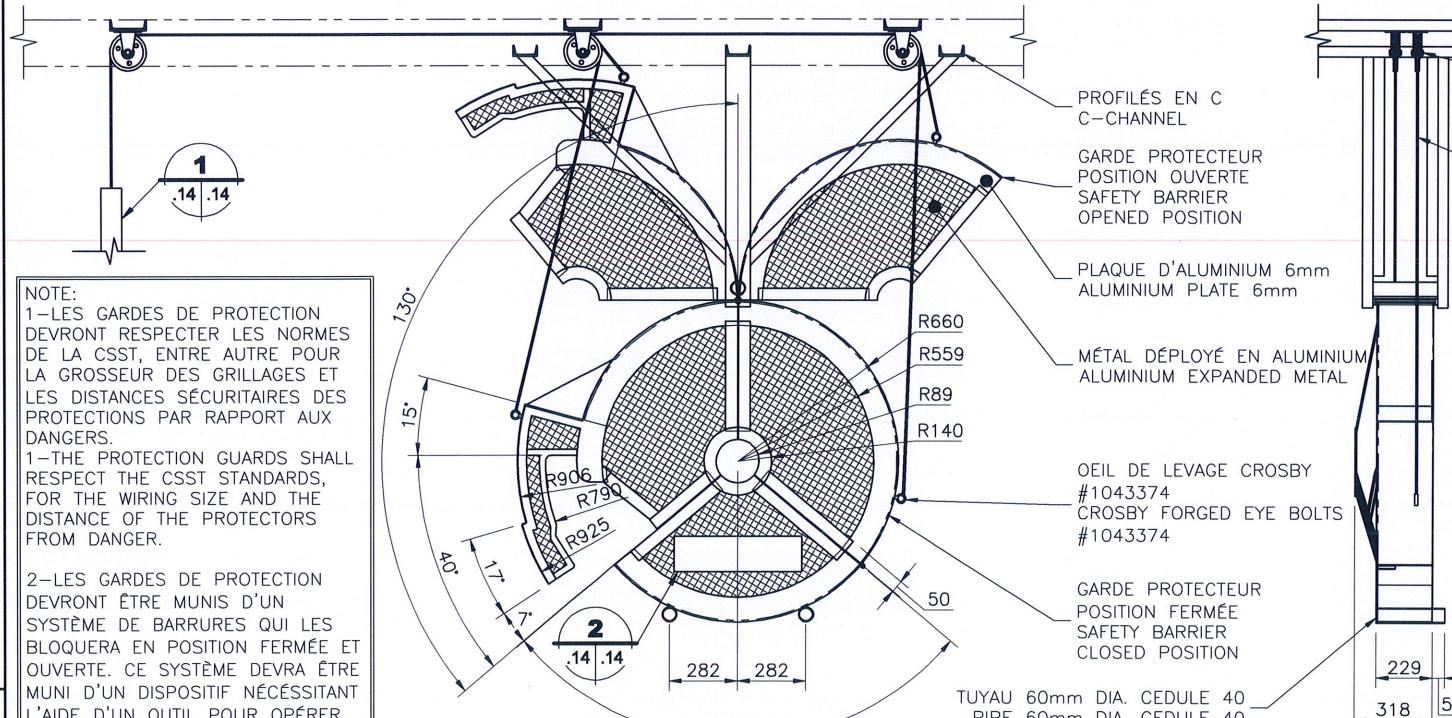

**DÉTAIL 6
DETAIL 6**

**VUE EN ÉLÉVATION
ELEVATION**
ÉCHELLE/SCALE: 1:20 ÉCHELLE/SCALE: 1:20

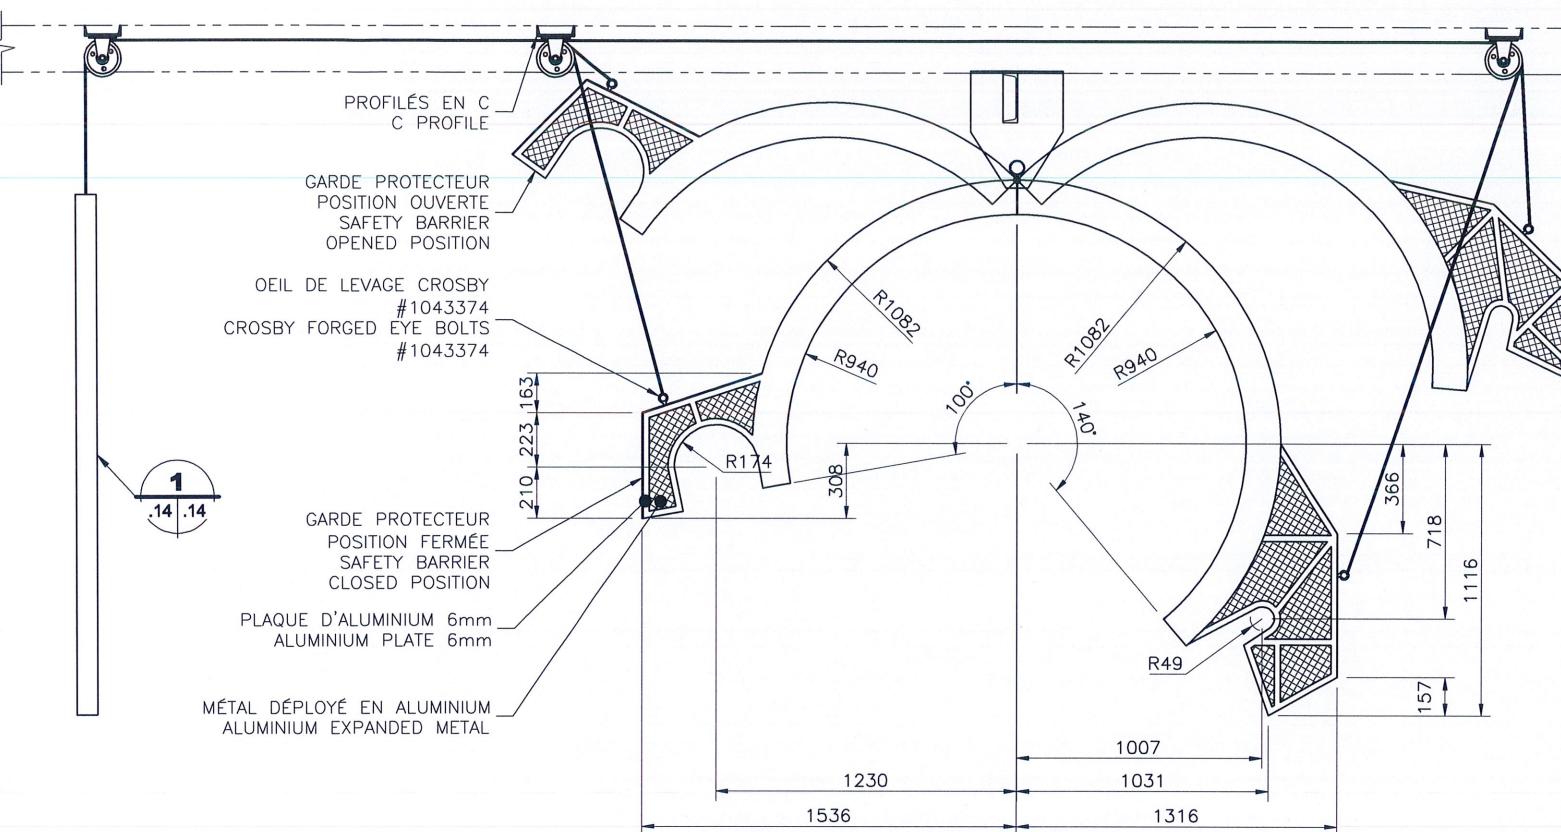

**DÉTAIL 5
DETAIL 5**

**VUE EN ÉLÉVATION
ELEVATION**
ÉCHELLE/SCALE: 1:20 ÉCHELLE/SCALE: 1:20

**VUE DE PROFIL
PROFILE**
ÉCHELLE/SCALE: 1:20

**CONTREPOIDS
COUNTERWEIGHT**
ÉCHELLE/SCALE: 1:10 QUANTITÉ/QUANTITY: 4

POULE A BLOC VERTICAL EN ACIER GALVANISÉ POUR CÂBLE D'ACIER ANTI-ROTATION Ø5mm, 4 REQUIS GALVANIZED STEEL VERTICAL BLOCK PULLEY FOR NON ROTATING WIRE ROPE Ø5mm 4 REQUIRED
CÂBLE ANTI-ROTATION EN ACIER GALVANISÉ Ø5mm(18x7) GALVANIZED STEEL Ø5mm(18X7) NON ROTATING WIRE ROPE

LES ÉQUIPEMENTS À L'INTÉRIEUR DU PERIMÈTRE DE SÉCURITÉ DOIVENT ÊTRE MIS À ÉNERGIE ZÉRO AVANT DE RETIRER CES PROTECTEURS.
EQUIPMENT INSIDE SAFETY BARRIERS SHALL BE DE-ENERGIZED BEFORE REMOVING OR OPENING THE BARRIERS.

**PANNEAU D'INFORMATION
INFORMATION PANEL**
ÉCHELLE/SCALE: 1:15

POUR APPEL D'OFFRES FOR TENDER
TOLERANCES GÉNÉRALES SI NON INDICÉES GENERAL TOLERANCES UNLESS OTHERWISE SPECIFIED
PRÉPARATION ET ASSEMBLAGE PREPARATION AND ASSEMBLY
0 & 600 — ±0.5
600 & 1000 — ±1.0
1000 & PLUS — ±1.5
0.00 — ±0.05
USINAGE MACHINING
0 — ±0.5
0.00 — ±0.1
1.6 — ±0.05
T=ÉPAISSEUR MIN. DU MATERIEL T=MIN. MATERIAL THICKNESS

NOTES GÉNÉRALES VOIR RÉFÉRENCE
GENERAL NOTES SEE REFERENCE

POULE A BLOC VERTICAL EN ACIER GALVANISÉ POUR CÂBLE D'ACIER ANTI-ROTATION Ø5mm, 4 REQUIS
GALVANIZED STEEL VERTICAL BLOCK PULLEY FOR NON ROTATING STEEL WIRE ROPE Ø5mm, 4 REQUIRED

CÂBLE ANTI-ROTATION EN ACIER GALVANISÉ Ø5mm(18x7) GALVANIZED STEEL Ø5mm(18X7) NON ROTATING WIRE ROPE Ø5mm(18X7)

CÂBLE ANTI-ROTATION EN ACIER GALVANISÉ Ø5mm(18x7) GALVANIZED STEEL Ø5mm(18X7) NON ROTATING WIRE ROPE
TUBE 100ø, 3mm
TUBE 100ø, 3mm

PLAQUE D'ALUMINIUM 38X410X6mm
ALUMINIUM PLATE 38X410X6mm

CONTREPOIDS À DÉTERMINER
PAR L'ENTREPRENEUR
COUNTERWEIGHT TO BE DETERMINED BY CONTRACTOR

ANNEAU AVEC VIS DE SERRAGE POUR BLOCAGE DU CADRE
RING WITH CLAMPING SCREW TO BLOCK FRAME

Ajuster au chantier
TO BE ADJUSTED ON SITE
A no. du détail detail no.
B no. de la feuille où détaillé sheet no. — where detail required
C no. de la feuille où détaillé sheet no. — where detailed

Parcs Canada
Unité des voies navigables
au Québec


Parcs Canada
Quebec Waterways
Unit

Région du Québec
Quebec region

Canada



TETRA TECH
3251, boulevard Saint-François, Saguenay (Québec) G7T 1A1
Téléphone: 418 648-6522 Télécopieur: 418-648-2009

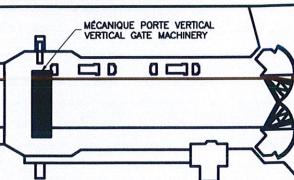

02	POUR APPEL D'OFFRES FOR TENDER	2017-05-17
01	POUR SOUMISSION/ FOR BID	2016-10-18
00	POUR CONSTRUCTION/ FOR CONSTRUCTION	2015-04-17

révisions revisions date

A no. du détail detail no.
B no. de la feuille où détaillé sheet no. — where detail required
C no. de la feuille où détaillé sheet no. — where detailed

projet project
AGENCE PARCS CANADA

230 rue du Barrage, St-Argenteuil Qc
Unité des voies navigables au Québec
ÉCLUSE DE CARILLON
TRAUX DIVERS
Quebec Waterways Unit
CARILLON NAVIGATION LOCK
OTHER WORKS

dessin drawing

MÉCANIQUE
MECHANICAL

PORTE VERTICALE/VERTICAL GATE

PROTECTION POUR ENGRENAGE
SET GEAR PROTECTION GUARDS

DÉTAILS/DETAILS



2017-05-18

conçu par designed by
C. ROUSSEAU, Tech / N. GUÉRIN, Tech date

dessiné par drawn by
D. TREMBLAY, Tech date

approuvé par approved by
BENOIT TREMBLAY, ENG. date


Soumission Tender
BRIGITTE AYOTTE
Administratrice de projets APC PCA Project Manager

no de projet project number no de projet project number
CCRL-1401 25608B


APC PCA Client Client

nom du fichier file name no de feuille sheet no


OCAR-20.146.14 1/1

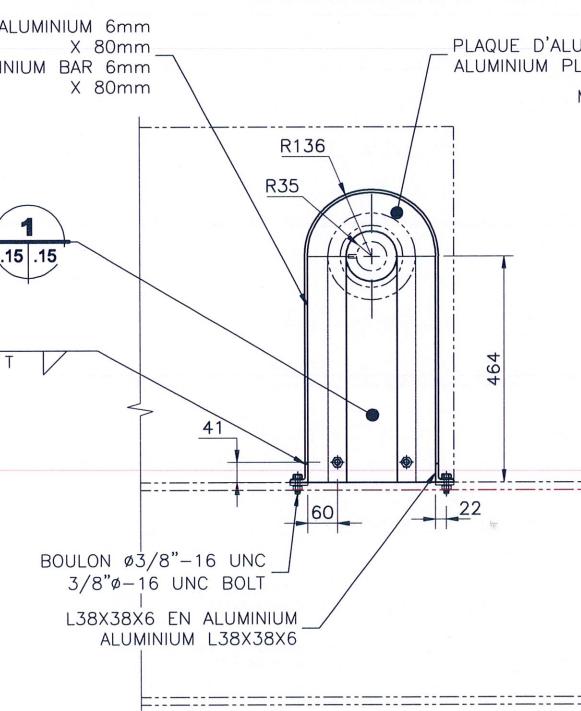


**VUE EN ÉLÉVATION
ELEVATION**
ÉCHELLE/SCALE: 1:10

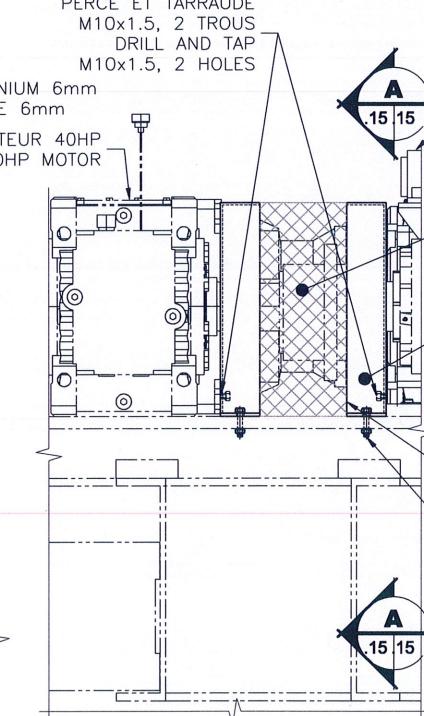


**VUE DE PROFIL
PROFILE**
ÉCHELLE/SCALE: 1:10

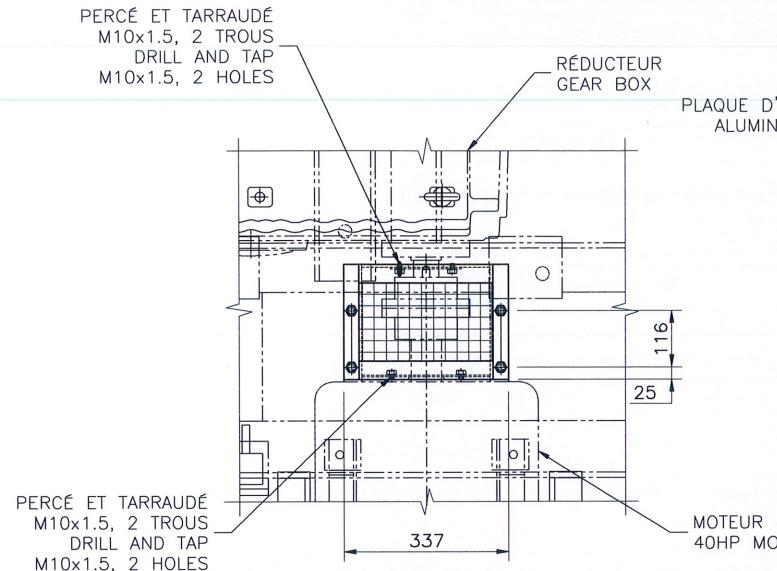

**DÉTAIL 1
DETAIL 1**
ÉCHELLE/SCALE: 1:10

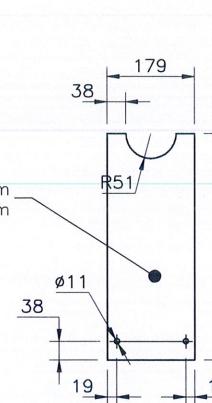

PERCER 2 TROUS 20mm DIA. X 25mm
DRILL 2 HOLES 20mm DIA. X 25mm
PERCER 4 TROUS 28mm DIA. X 13mm
DRILL 4 HOLES 28mm DIA. X 13mm

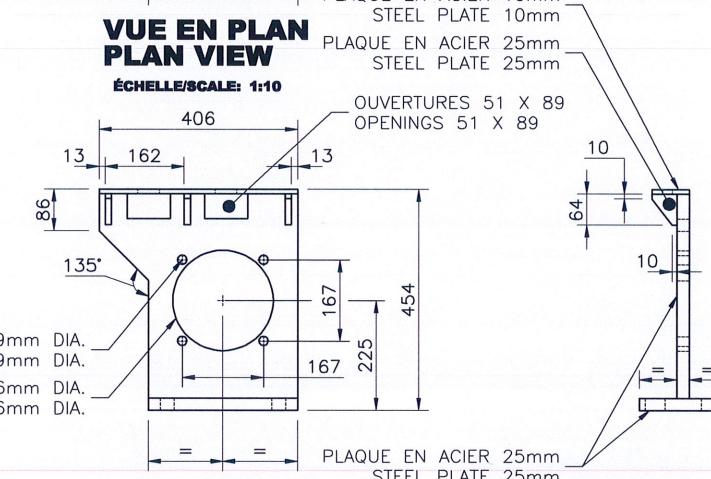

**VUE EN ÉLÉVATION
ELEVATION**
ÉCHELLE/SCALE: 1:10

**DÉTAIL 5
DETAIL 5**
ÉCHELLE/SCALE: 1:10

QUANTITÉ: 1 TEL QUE DESSINÉ
1 MAIN OPPOSÉ
QUANTITY: 1 AS BUILT
1 MIRROR IMAGE

**VUE DE PROFIL
PROFILE**
ÉCHELLE/SCALE: 1:10




TOLERANCES GÉNÉRALES SI NON INDICQUÉES GENERAL TOLERANCES UNLESS OTHERWISE SPECIFIED	
PRÉPARATION ET ASSEMBLAGE PREPARATION AND ASSEMBLY	USINAGE MACHINING
0 Ø 600	±0.5
600 Ø 1000	±1.0
1000 & PLUS 1000 AND OVER	±1.5
0.0 Ø 1000	±0.5
0.0 Ø 1000	±0.05
T=ÉPAISSEUR MIN. DU MATERIEL T=MIN. MATERIAL THICKNESS	1.6

POUR APPEL D'OFFRES
FOR TENDER

CANADIAN VICKERS A-14	ASSEMBLY OF HOISTING MACHINERY
OCAR-20.146.16	VERTICAL GATE - COUNTERWEIGHT PULLEY PROTECTION
NUMÉRO NUMBER	DESSIN DE RÉFÉRENCE REFERENCE DRAWING


	Parcs Canada Unité des voies navigables au Québec	Parks Canada Quebec Waterways Unit
Région du Québec	Quebec region	Canada
3251, boul. Saint-François, Saguenay (Québec) G7T 1A1 Téléphone: 418 548-5522 Télécopieur: 418-548-2009		
02	POUR APPEL D'OFFRES FOR TENDER	2017-05-17
01	POUR SOUMISSION/ FOR BID	2016-10-18
00	POUR CONSTRUCTION/ FOR CONSTRUCTION	2015-04-17
révisions revisions	date	
A no. du détail detail no. B no. de la feuille où détail sheet no. - where detail required C no. de la feuille où détaillé sheet no. - where detailed		
AGENCE PARCS CANADA 230 rue du Barrage, St-Armand QC Unité des voies navigables au Québec ÉCLUSE DE CARILLON TRAVAUX DIVERS Quebec Waterways Unit CARILLON NAVIGATION LOCK OTHER WORKS		
dessin drawing	MÉCANIQUE MECHANICAL	
PORTE VERTICALE / VERTICAL GATE		
PROTECTION ENTRE MOTEUR 40HP ET RÉDUCTEUR SAFETY BARRIER BETWEEN 40HP MOTOR AND GEAR BOX		
DÉTAILS/DETAILS		
conçu par designed by		
C. ROUSSEAU, Tech / N. GUÉRIN, Tech	date	
dessiné par drawn by		
N. GUÉRIN, Tech / P-Y BOUCHARD, Tech	date	
approuvé par approved by		
BENOIT TREMBLAY, ENG.	date	
Soumission Tender		
BRIGITTE AYOTTE Administratrice de projets APC	PCA Project Manager	
no de projet project number	no de projet project number	
CCRL-1401 APC	25608B PCA	Client
nom du fichier file name	no de feuille sheet no	
OCAR-20.146.15	1/1	

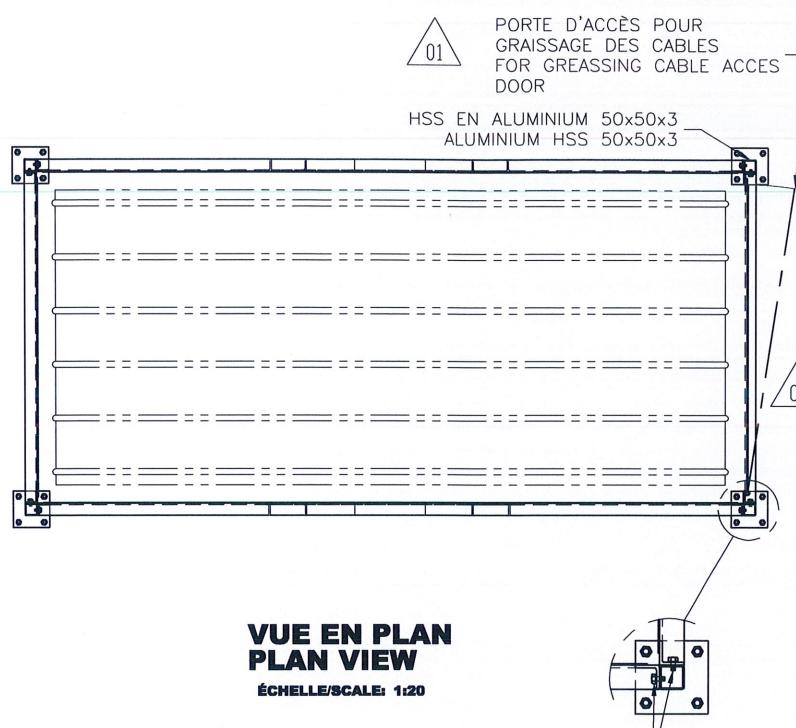

**VUE EN PLAN
PLAN VIEW**

ÉCHELLE/SCALE: 1:20

BOULON Ø3/8"-16 UNC
3/8"Ø-16 UNC BOLT

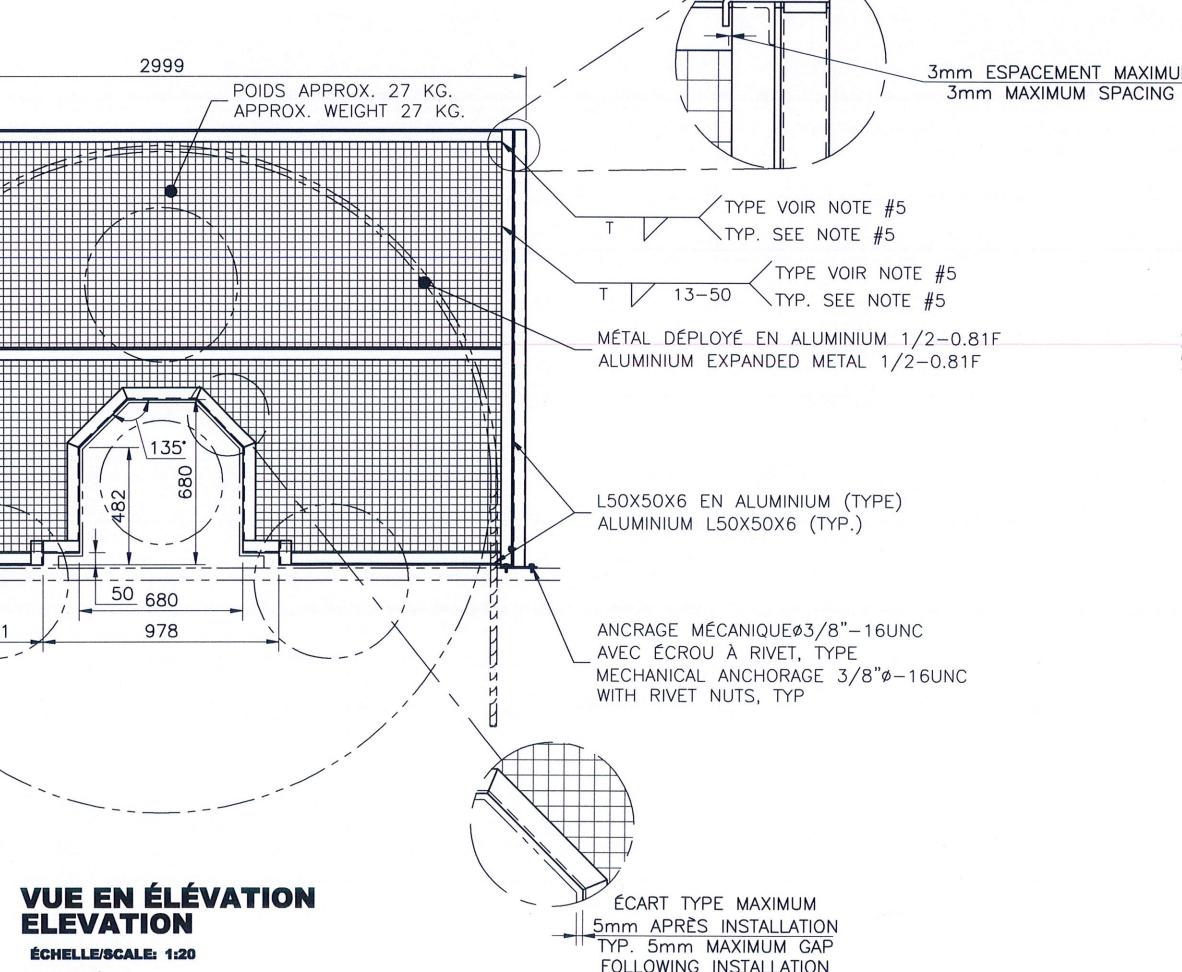

**VUE EN ÉLEVATION
ELEVATION**

ÉCHELLE/SCALE: 1:20

QUANTITÉ: 2
QUANTITY: 2

NOTES GÉNÉRALES:


- 1- **MATÉRIEL:** ACIER - TOUT L'ACIER DOIT ÊTRE CONFORME À LA NORME CSA G40.21M 300W, SAUF INDICATION CONTRAIRE.
- ALUMINIUM - PLAQUE: 5052-H32
-PROFILÉS: 6061-T6
SAUF INDICATION CONTRAIRE.
- 2- **FABRICATION:** ACIER - TOUTE LA FABRICATION DOIT ÊTRE CONFORME À LA NORME CSA-S16.09.
-TOUTES LES SOUDURES DOIVENT ÊTRE CONFORMES À LA NORME CSA W59, W47.1 AND W48.
- ALUMINIUM - TOUTES LES SOUDURES DOIVENT ÊTRE RÉALISÉES PAR SOUDAGE À L'ARC SOUS GAZ INERTE, SOIT PAR LE PROCÉDÉ À ARC DE TUNGSTENE SOUS GAZ INERTE (TIG), SOIT PAR LE PROCÉDÉ À L'ARC MÉTALLIQUE SOUS GAZ INERTE (MIG), CONFORMÉMENT AUX EXIGENCES DE LA NORME CSA W59.2.
-LES SOUDEURS ET LES MÉTHODES DE SOUDAGE UTILISÉES DOIVENT ÊTRE CONFORMES À LA NORME W47.2.
-TOUTES LES MESURES DOIVENT ÊTRE PRISES POUR ÉVITER LA DISTORSION LORS DE LA SOUDURE (SOUDURE AU PAS DE PELERIN).
-TOUTES LES ARÈTES VIVES DEVONT ÊTRE MEULÉES.
- 3- **PEINTURE:** -VOIR DEVIS SECTION 05 50 00.
- 4- **INSPECTION:** -TOUTES LES SOUDURES DOIVENT ÊTRE INSPECTÉES VISUELLEMENT À 100%.
- 5- **COLLE:** -COLLE BOSTIK ISR-70-03 POUR AJUSTEMENT SUR LE SITE.
- 6- **MÉTAL COUPÉ:** -TOUTES LES ARÈTES VIVES DEVONT ÊTRE MEULÉES.
-TOUTES LES BORDURES DU MÉTAL DÉPLOYÉ DEVONT ÊTRE COUPÉES À LA BORDURE DES MOTIFS.

GENERAL NOTES:

- 1- **MATERIAL:** STEEL - ALL STEEL MEMBERS SHALL BE IN ACCORDANCE WITH CSA G40.21 300W, UNLESS OTHERWISE NOTED.
- ALUMINUM - PLATE: 5052-H32
PROFILES: 6061-T6
UNLESS OTHERWISE NOTED.
- 2- **FABRICATION:** STEEL - ALL FABRICATION SHALL BE IN ACCORDANCE WITH CSA-S16.09.
- ALL WELDING SHALL CONFORM TO CSA W59, W47.1 AND W48.
- ALUMINIUM - ALL WELDS SHALL BE DONE VIA ARC WELDING PROCESS, USING EITHER THE TUNGSTENE INERT GAS (TIG) OR THE METALLIC INERT GAS (MIG) WELDING PROCESS, IN ACCORDANCE WITH CSA W59.2.
-WELDERS AND WELDING METHODS SHALL COMPLY WITH W47.2 STANDARD.
-EVERY MEASURE SHALL BE TAKEN TO AVOID DISTORTION DURING WELDING (PILGER PROCESS).
-ALL SHARP EDGES SHALL BE GROUND
- 3- **PAINTING:** -SEE SPECIFICATION SECTION 05 50 00.
- 4- **NDE:** -ALL WELDS SHALL BE 100% VISUALLY INSPECTED.
- 5- **ADHESIVE:** -BOSTIK ADHESIVE ISR-70-03 FOR TOUCH-UPS ON SITE.
- 6- **METAL CUTTING:** -ALL SHARP EDGES MUST BE GROUNDED.
-ALL EXPANDED METAL'S EDGES MUST BE CUT UP TO PATTERN'S EDGE.

TOLERANCES GÉNÉRALES SI NON INDICQUÉES GENERAL TOLERANCES UNLESS OTHERWISE SPECIFIED	
PRÉPARATION ET ASSEMBLAGE PREPARATION AND ASSEMBLY	
0 Ø 600	±0.5
600 Ø 1000	±1.0
1000 & PLUS	±1.5
1000 AND OVER	0.00 ±0.05
USINAGE MACHINING	
0	±0.5
600	±0.1
1000	±0.05
1459	1.6

SAUF INDICATION CONTRAIRE
UNLESS OTHERWISE SPECIFIED
T=ÉPAISSEUR MIN. DU MATERIEL
T=MIN. MATERIAL THICKNESS

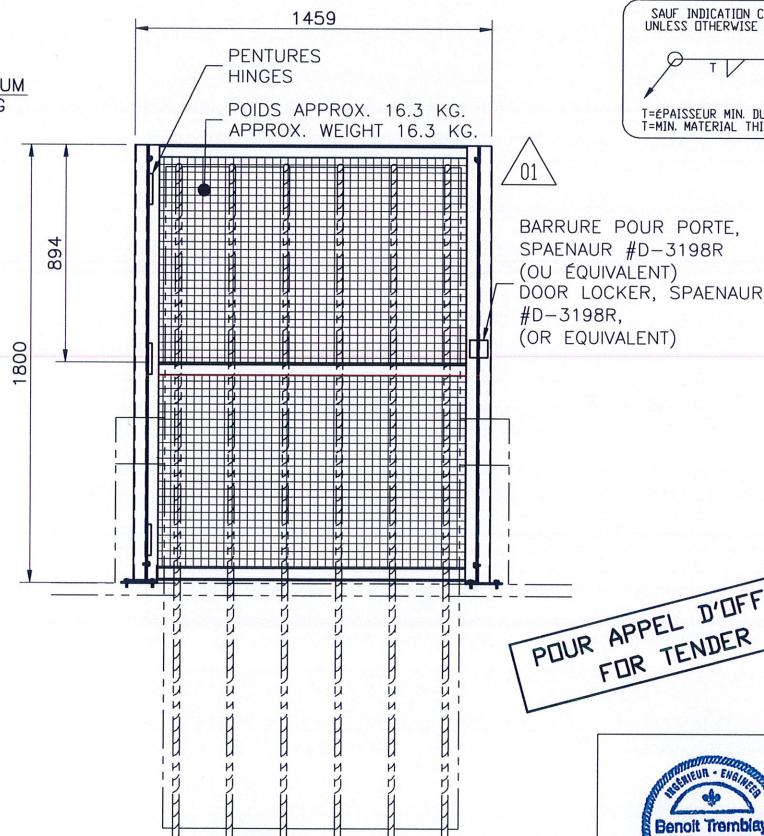

**VUE DE PROFIL
PROFILE**

ÉCHELLE/SCALE: 1:20

CANADIAN VICKERS A-14


ASSEMBLY OF HOISTING MACHINERY

NUMÉRO
NUMBER


DESSIN DE RÉFÉRENCE
REFERENCE DRAWING



2017-05-18

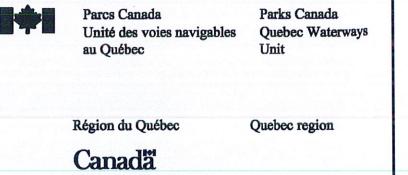

TETRA TECH
3251, boulevard Saint-François, Ste-Catherine (Québec) G7T 1A1
Téléphone: 418 549-5622 Télécopieur: 418 549-2009

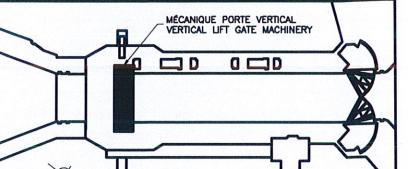

02	POUR APPEL D'OFFRES FOR TENDER	2017-05-17
01	POUR SOUMISSION/ FOR BID	2016-10-18
00	POUR CONSTRUCTION/ FOR CONSTRUCTION	2015-04-17

révisions
revisions

date

A no. du détail
détail no.
B no. de la feuille où détaillé
sheet no. - where detail required
C no. de la feuille où détaillé
sheet no. - where detailed

projet
project

AGENCE PARCS CANADA
project

230 rue du Barrage, St-Armand QC
Unité des voies navigables au Québec

ÉCLUSE DE CARILLON

TRAVAUX DIVERS

Quebec Waterways Unit

CARILLON NAVIGATION LOCK

OTHER WORKS

dessin
drawing

MÉCANIQUE
MECHANICAL
PORTE VERTICALE
VERTICAL GATE

PROTECTION POULES CONTREPOIDS
COUNTERWEIGHT PULLEY SAFETY
BARRIER

DÉTAILS
DETAILS

conçu par
designed by
C. ROUSSEAU, Tech. / N. GUÉRIN, Tech.


dessiné par
drawn by
N. GUÉRIN, Tech. / P-Y BOUCHARD, Tech.

approuvé par
approved by
BENOIT TREMBLAY, ENG.

Soumission
Tender
BRIGITTE AYOTTE
Administrateur de projets APC
PCA Project Manager


no de projet project number
CCRL-1401 25608B
APC PCA Client
nom du fichier file name
OCAR-20.146.16 1/1

no de feuille sheet no

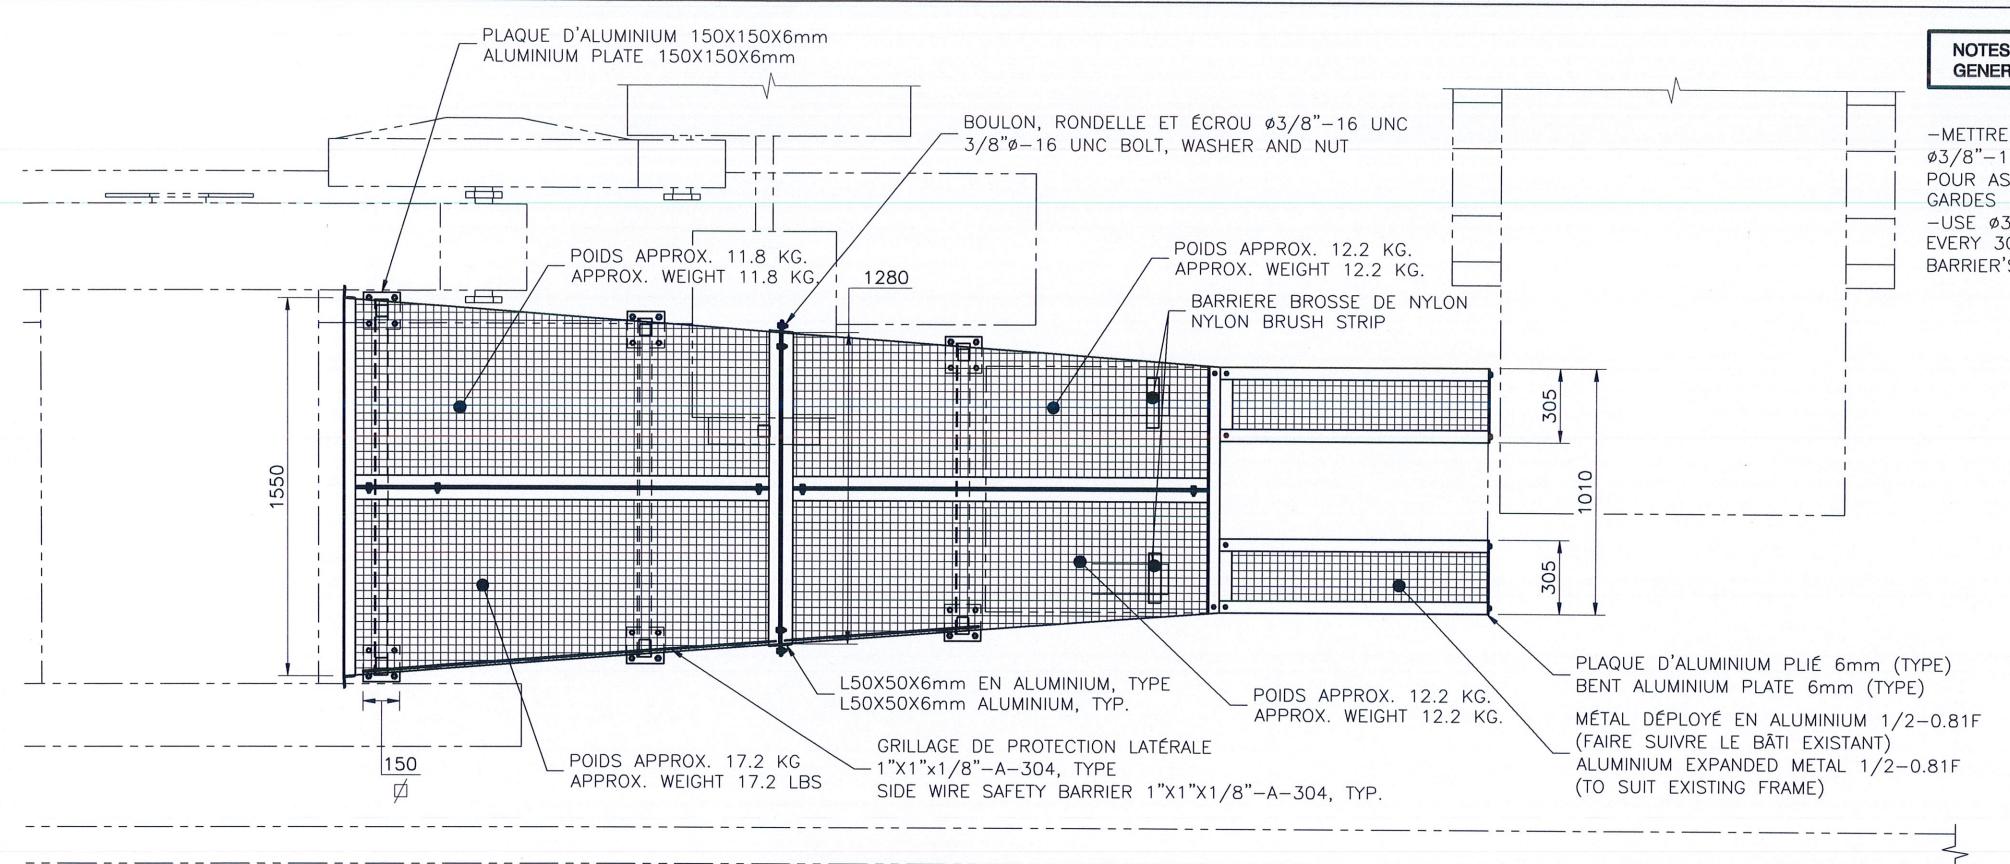

VUE EN PLAN PLAN VIEW

ÉCHELLE/SCALE: 1:20

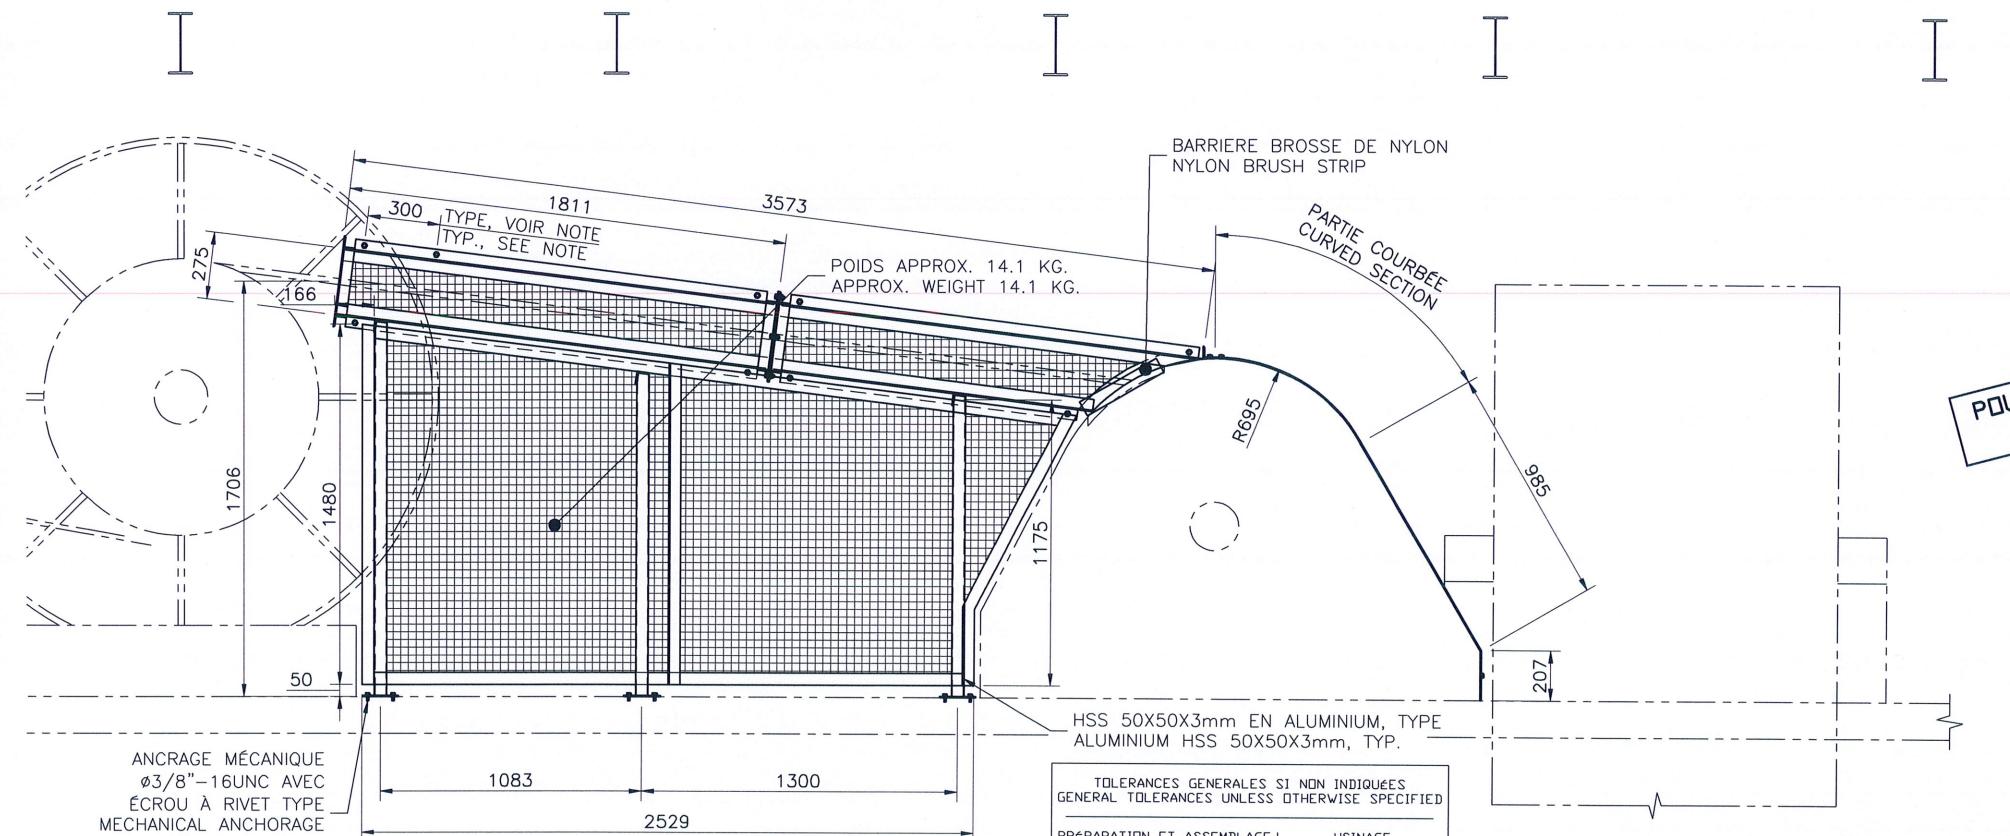

VUE EN ÉLÉVATION ELEVATION

ÉCHELLE/SCALE: 1:20

TOLERANCES GÉNÉRALES SI NON INDICQUÉES GENERAL TOLERANCES UNLESS OTHERWISE SPECIFIED	
PRÉPARATION ET ASSEMBLAGE PREPARATION AND ASSEMBLY	
0 Ø 600	±0.5
600 Ø 1000	±1.0
1000 & PLUS	±1.5
1000 AND OVER	
USINAGE MACHINING	
0 Ø 600	±0.5
600 Ø 1000	±0.1
1000 & PLUS	±0.05
1000 AND OVER	

CANADIAN VICKERS A-14	ASSEMBLY OF HOISTING MACHINERY
OCAR-20.146.05	SECTOR GATE - PROTECTION OF ROTATION SENSOR
NUMÉRO NUMBER	DESSIN DE RÉFÉRENCE REFERENCE DRAWING

NOTES GÉNÉRALES Voir RÉFÉRENCE
GENERAL NOTES SEE REFERENCE

- METTRE UN BOULON ET UN ÉCROU Ø3/8"-16UNC A TOUS LES 300mm POUR ASSEMBLER LES CORNIÈRES DES GARDES DE PROTECTION.
- USE Ø3/8"-16UNC BOLT AND NUT EVERY 300mm TO ASSEMBLE SAFETY BARRIER'S ANGLES.

Parcs Canada
Unité des voies navigables
au Québec


Parks Canada
Quebec Waterways
Unit

Région du Québec
Canada

Quebec region



TETRA TECH
3251, poul. Saint-François, Sillery (Québec) G7T 1A1
Téléphone: 418 548-5522 Télécopieur: 418-548-2009

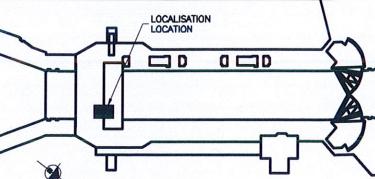

02	POUR APPEL D'OFFRES FOR TENDER	2017-05-17
01	POUR SOUMISSION/ FOR BID	2016-10-18
00	POUR CONSTRUCTION/ FOR CONSTRUCTION	2015-04-17
révisions revisions		

A no. du détail
detail no.
B no. de la feuille où détail
sheet no. - where detail
required
C no. de la feuille où détailé
sheet no. - where detailed

projet
AGENCE PARCS CANADA

230 rue du Barrage, St-Armand QC
Unité des voies navigables au Québec

ÉCLUSE DE CARILLON
TRAVAUX DIVERS
Quebec Waterways Unit
CARILLON NAVIGATION LOCK
OTHER WORKS

dessin
drawing

MÉCANIQUE
MECHANICAL
PORTE VERTICALE/VERTICAL GATE
PROTECTION CÂBLES MENANTS
(CÔTÉ DROIT)
SAFETY BARRIER FOR LIFTING CABLES
(RIGHT SIDE)

DÉTAILS/DETAILS


conçu par
designed by
C. ROUSSEAU, Tech / N. GUÉRIN, Tech

dessiné par
drawn by
N. GUÉRIN, Tech / P-Y BOUCHARD, Tech.

approuvé par
approved by
BENOIT TREMBLAY, ENG,



2017-05-18

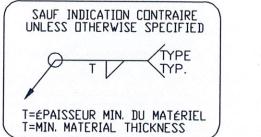

Soumission
Tender
BRIGITTE AYOTTE
Administratrice de projets APC

PCA Project Manager

no de projet project number
CCRL-1401
APC


25608B

PCA Client

nom du fichier file name
OCAR-20.146.17


no de feuille sheet no

1/1

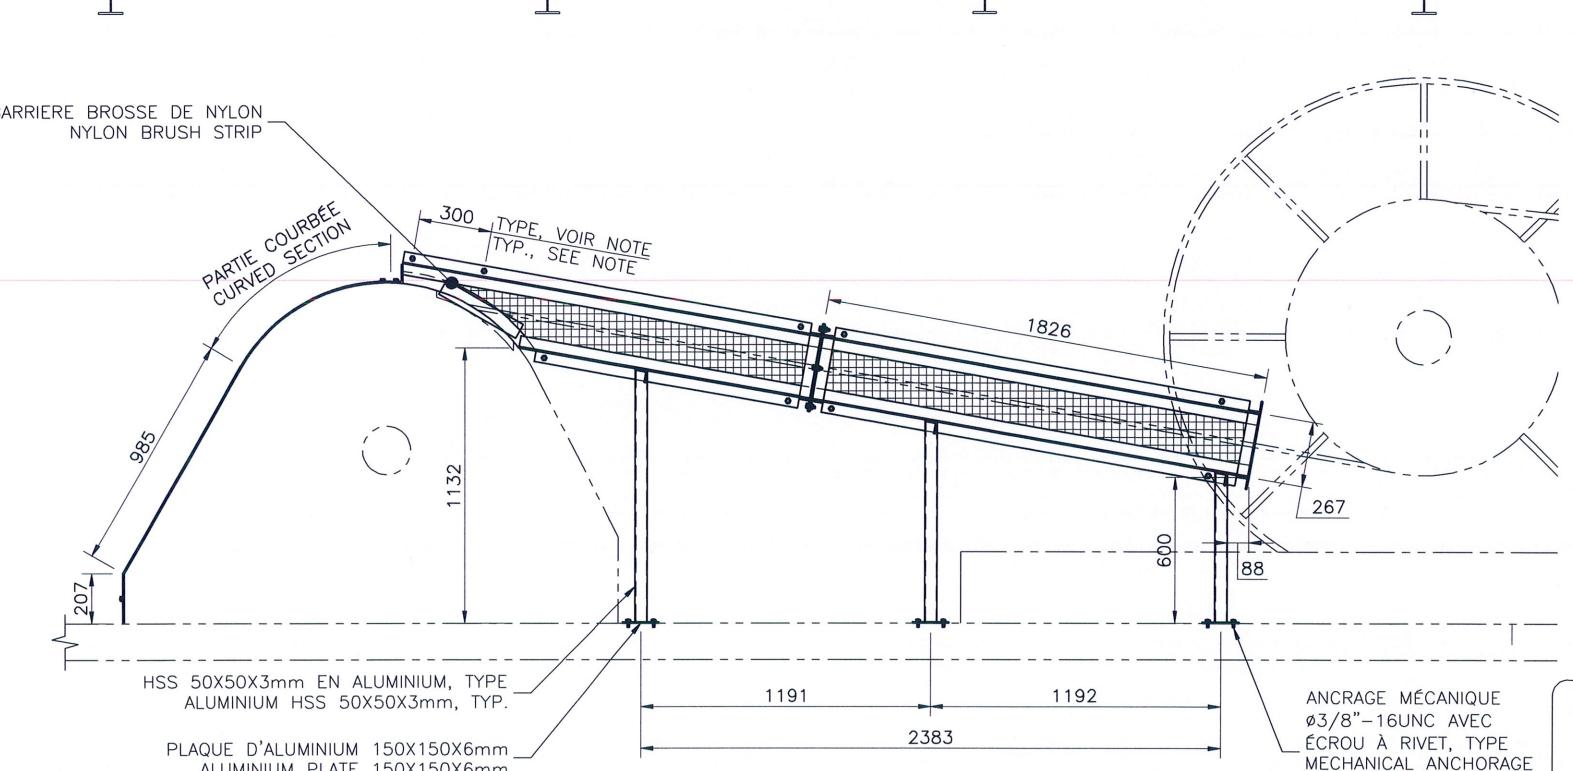

VUE EN PLAN PLAN VIEW

ÉCHELLE/SCALE: 1:20

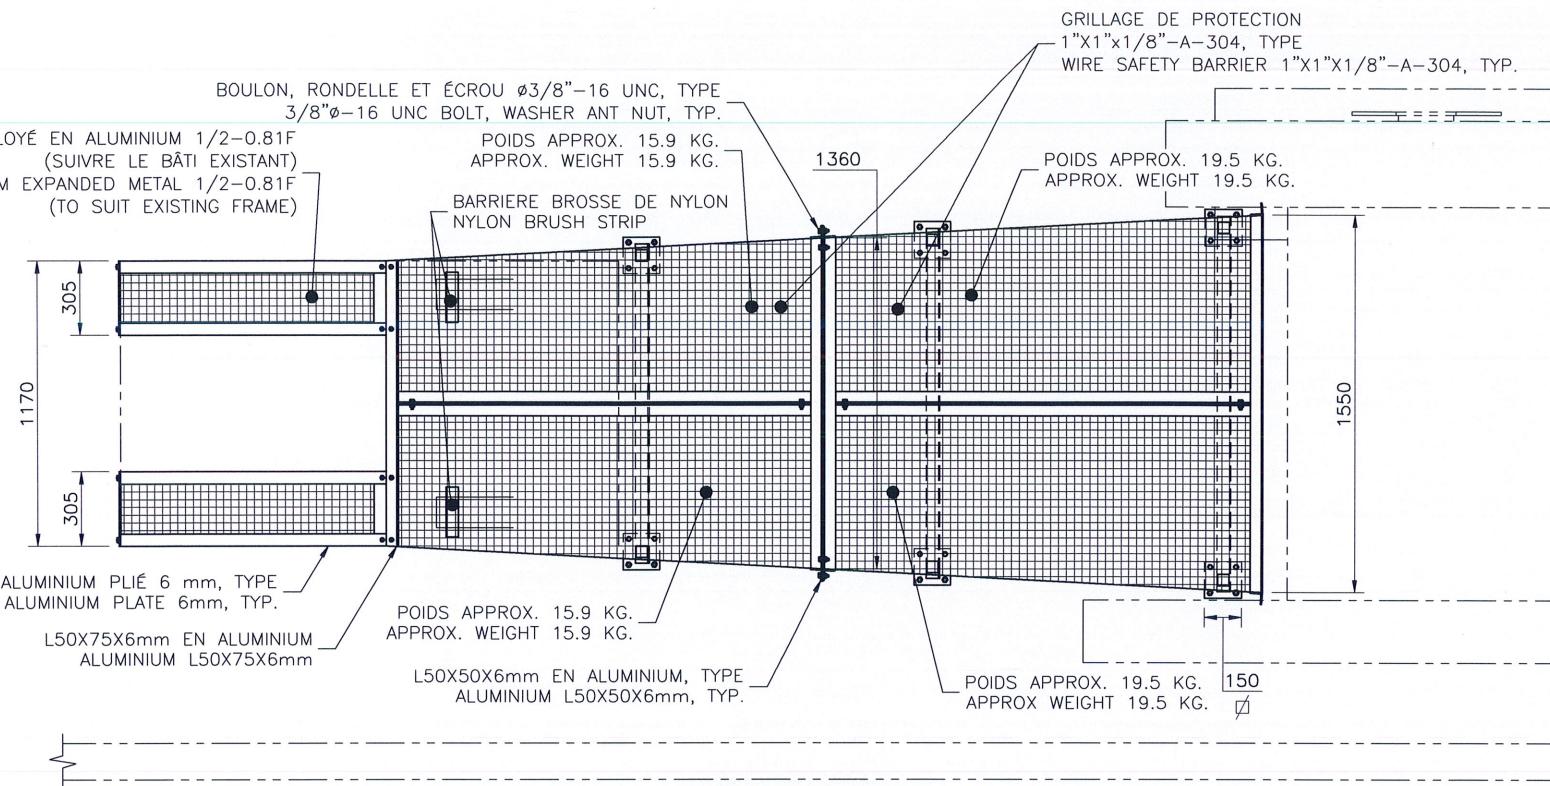

NOTES GÉNÉRALES Voir RÉFÉRENCE GENERAL NOTES SEE REFERENCE

- METTRER UN BOULON ET UN ÉCROU Ø3/8"-16UNC A TOUS LES 300mm POUR ASSEMBLER LES CORNIÈRES DES GARDES DE PROTECTION.

- USE Ø3/8"-16UNC BOLT AND NUT EVERY 300mm TO ASSEMBLE SAFETY BARRIER'S ANGLES.

Parcs Canada
Unité des voies navigables
au Québec


Parks Canada
Quebec Waterways
Unit

Région du Québec
Quebec region

Canada



TETRA TECH
3251, boul. Saint-François, Saguenay (Québec) G7T 1A1
Téléphone: 418 548-6522 Télécopieur: 418-548-2009

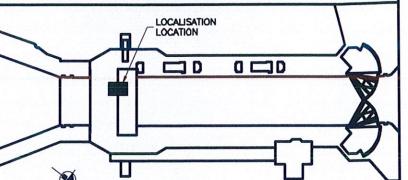

02	POUR APPEL D'OFFRES FOR TENDER	2017-05-17
01	POUR SOUMISSION/ FOR BID	2016-10-18
00	POUR CONSTRUCTION/ FOR CONSTRUCTION	2015-04-17
révisions revisions	date	

A no. du détail
detail no.
B no. de la feuille où détail
exigé
sheet no. - where detail
required
C no. de la feuille où détaillé
sheet no. - where detailed

projet
AGENCE PARCS CANADA
project
230 rue du Barrage, St-Argenteuil Qc
Unité des voies navigables au Québec
ÉCLUSE DE CARILLON
TRAUVAS DIVERS
Quebec Waterways Unit
CARILLON NAVIGATION LOCK
OTHER WORKS

dessin drawing

MÉCANIQUE
MECHANICAL

PORTE VERTICALE/VERTICAL GATE

PROTECTION CÂBLES MENANTS
(CÔTÉ GAUCHE)
SAFETY BARRIER FOR LIFTING CABLES
(LEFT SIDE)

DÉTAILS/DETAILS

conçu par designed by
C. ROUSSEAU, Tech / N. GUÉRIN, Tech date

dessiné par drawn by
N. GUÉRIN, Tech / P-Y BOUCHARD, Tech. date

approuvé par approved by
BENOIT TREMBLAY, ENG. date

Soumission Tender

BRIGITTE AYOTTE
Administratrice de projets APC PCA Project Manager

no de projet project number no de projet project number

CCRL-1401 25608B

APC PCA Client Client

nom du fichier file name no de feuille sheet no

OCAR-20.146.18 1/1

CANADIAN VICKERS A-14	ASSEMBLY OF HOISTING MACHINERY
OCAR-20.146.05	SECTOR GATE - PROTECTION OF ROTATION SENSOR
NUMÉRO NUMBER	DESSIN DE RÉFÉRENCE REFERENCE DRAWING


PLAQUE EN ALUMINIUM
217X76X6mm, TYPE
ALUMINIUM PLATE
217X76X6mm, TYP.

TAMBOUR DES CABLES DU CONTRPOID DE LA PORTE VERTICALE
VERTICAL GATE DRUM FOR COUNTERWEIGHT CABLES

ANCRAGE MÉCANIQUE Ø3/8"-16UNC
AVEC ÉCROU À RIVET, TYPE
MECHANICAL ANCHORAGE 3/8"Ø-16UNC
WITH RIVET NUTS, TYP.

VUE EN PLAN - PORTE D'ACCÈS AU FREIN PLAN VIEW - BRAKE ACCESS DOOR

ÉCHELLE/SCALE: 1:10

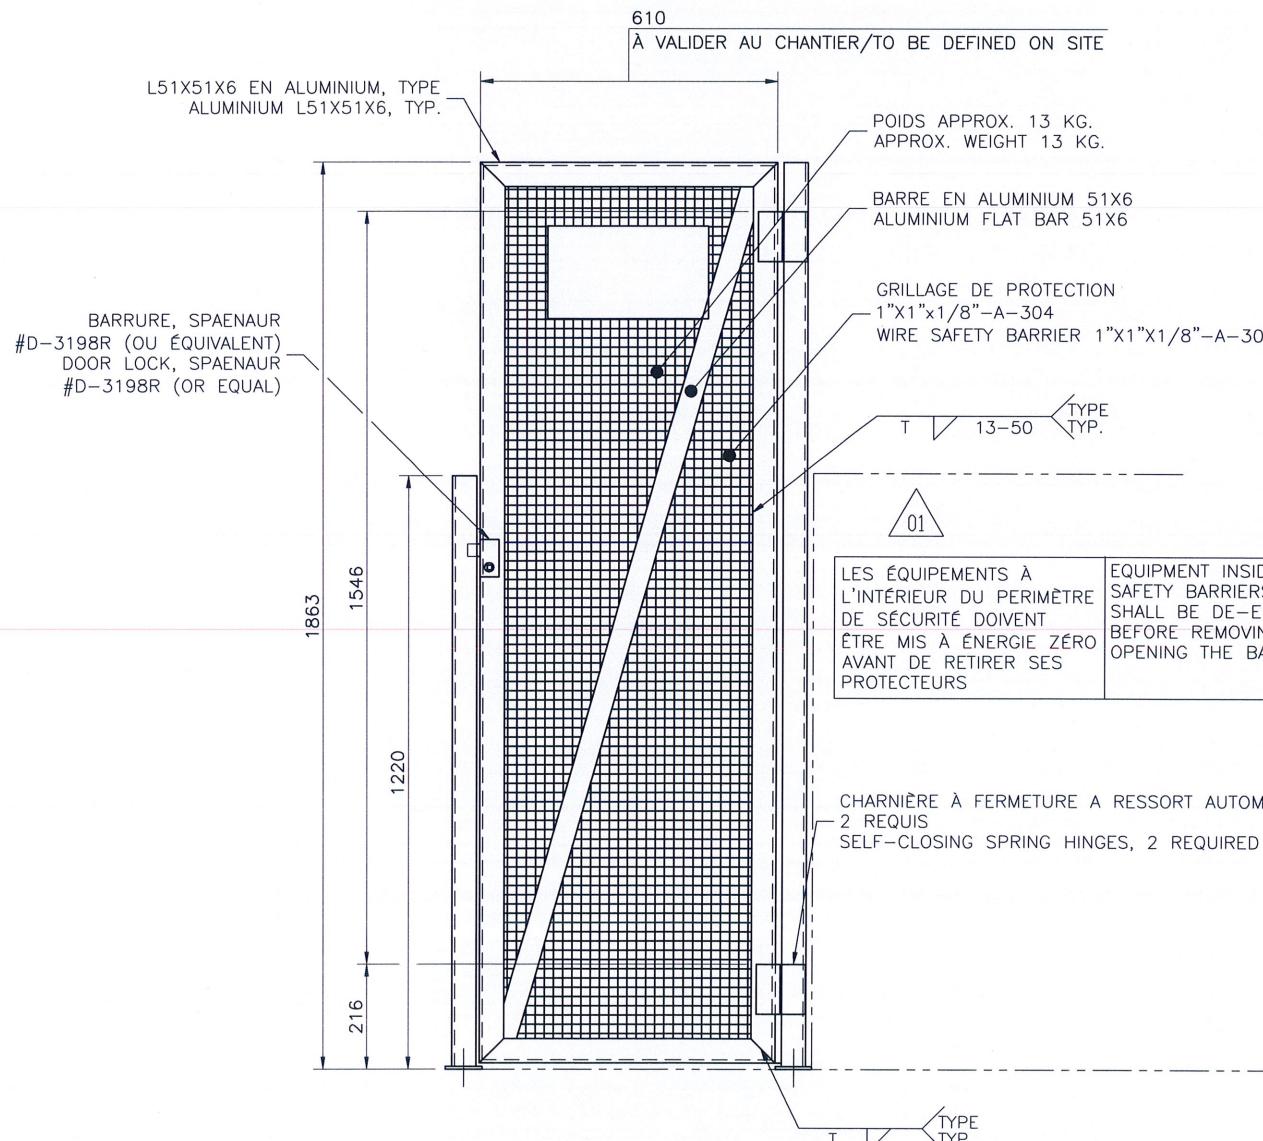

ELEVATION - PORTES D'ACCÈS AU FREIN ELEVATION - BRAKE ACCESS DOORS

ÉCHELLE/SCALE: 1:10

NOTES GÉNÉRALES VOIR RÉFÉRENCE
GENERAL NOTES SEE REFERENCE


Parcs Canada
Unité des voies navigables
au Québec

Parks Canada
Quebec Waterways
Unit

Région du Québec
Quebec region
Canada



TETRA TECH
3251, boul. Sainte-Foy, Québec (Québec) G1T 1A1
Téléphone: 418 548-5522 Télécopieur: 418-548-2009

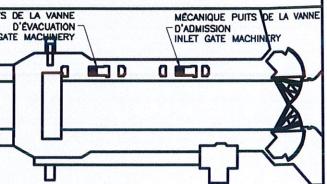

02	POUR APPEL D'OFFRES FOR TENDER	2017-05-17
01	POUR SOUMISSION/ FOR BID	2016-10-18
00	POUR CONSTRUCTION/ FOR CONSTRUCTION	2015-04-17

révisions revisions date

A no. du détail
détail no.
B no. de la feuille où détail
exigé
sheet no. - where detail
required
C no. de la feuille où détaillé
sheet no. - where detailed

projet project
AGENCE PARCS CANADA

230 rue du Barrage, St-Argenteuil Qc
Unité des voies navigables au Québec

ÉCLUSE DE CARILLON

TRAVAUX DIVERS

Québec Waterways Unit

CARILLON NAVIGATION LOCK
OTHER WORKS

dessin drawing
MÉCANIQUE
MECHANICAL
PORTE VERTICALE/VERTICAL GATE

GARDES LIMITANT L'ACCÈS
AU FREIN TAMBOUR
SAFETY BARRIERS LIMITING ACCESS
TO DRUM BRAKE

DÉTAILS/DETAILS

conçu par designed by
C. ROUSSEAU, Tech / N. GUÉRIN, Tech date

dessiné par drawn by
P-Y BOUCHARD, Tech date

approuvé par approved by
BENOIT TREMBLAY, ENG. date

Soumission Tender
BRIGITTE AYOTTE
Administratrice de projets APC PCA Project Manager

no de projet project number no de projet project number
CCRL-1401 25608B
APC PCA Client Client

nom du fichier file name no de feuille sheet no
OCAR-20.146.19 1/1

POUR APPEL D'OFFRES
FOR TENDER



TOLERANCES GÉNÉRALES SI NON INDICQUÉES GENERAL TOLERANCES UNLESS OTHERWISE SPECIFIED	
PRÉPARATION ET ASSEMBLAGE PREPARATION AND ASSEMBLY	USINAGE MACHINING
0 Ø 600 — ±0.5 600 Ø 1000 — ±1.0 1000 & PLUS — ±1.5 1000 AND OVER	0 — ±0.5 0.0 — ±0.1 0.00 — ±0.05
T=ÉPAISSEUR MIN. DU MATERIEL T=MIN. MATERIAL THICKNESS	1.6

CANADIAN VICKERS A-14	ASSEMBLY OF HOISTING MACHINERY
OCAR-20.146.16	VERTICAL GATE - COUNTERWEIGHT PULLEY PROTECTION
NUMÉRO NUMBER	DESSIN DE RÉFÉRENCE REFERENCE DRAWING

LÉGENDE/LEGEND

CONDUIT RIGIDE EN SS A-316 PEINT EN NOIR
BLACK PAINTED SS A-316 RIGID PIPE

CONDUIT FLEXIBLE
FLEXIBLE PIPE

CONDUIT EXISTANT
EXISTANT PIPE

SONDE DE DÉBIT A DÉPLACEMENT MÉCANIQUE:
(TYPE)
MECHANICAL DISPLACEMENT FLOW SENSOR (TYP.)

NOTES GÉNÉRALES VOIR RÉFÉRENCE
GENERAL NOTES SEE REFERENCE

Parcs Canada
Unité des voies navigables
au Québec


Parks Canada
Quebec Waterways
Unit

Région du Québec
Quebec region

Canada™



TETRA TECH
3251, boul. Saint-François, Sillery (Québec) G1T 1A1
Téléphone: 418 548-5522 Télécopieur: 418-548-2009

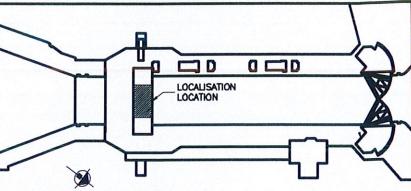

02	POUR APPEL D'OFFRES FOR TENDER	2017-05-17
01	POUR SOUMISSION/ FOR BID	2016-10-18
00	POUR CONSTRUCTION/ FOR CONSTRUCTION	2015-04-17

révisions
revisions

A no. du détail
detail no.
B no. de la feuille où détail
sheet no. - where detail
required
C no. de la feuille où détaillé
sheet no. - where detailed

projet
AGENCE PARCS CANADA

230 rue du Barrage, St-Argenteuil Qc
Unité des voies navigables au Québec

ÉCLUSE DE CARILLON

TRAVAUX DIVERS

Quebec Waterways Unit

CARILLON NAVIGATION LOCK
OTHER WORKS

dessin
drawing

MÉCANIQUE
MECHANICAL

PORTE VERTICALE
VERTICAL GATE

SYSTÈME DE GRAISSAGE
GREASE SYSTEM

SCHÉMA
SCHEM

conçu par
C. ROUSSEAU, Tech.

drawn by

dessiné par
P-Y BOUCHARD, Tech.

drawn by

approuvé par
BENOIT TREMBLAY, ING.

approved by

Soumission
BRIGITTE AYOTTE

Tender
Administrateur de projets APC

PCA Project Manager

no de projet project number
CCRL-1401 25608B


APC PCA Client

nom du fichier file name
OCAR-20.146.20

Client
1/1

no de feuille sheet no

OCAR-20.146.20 1/1


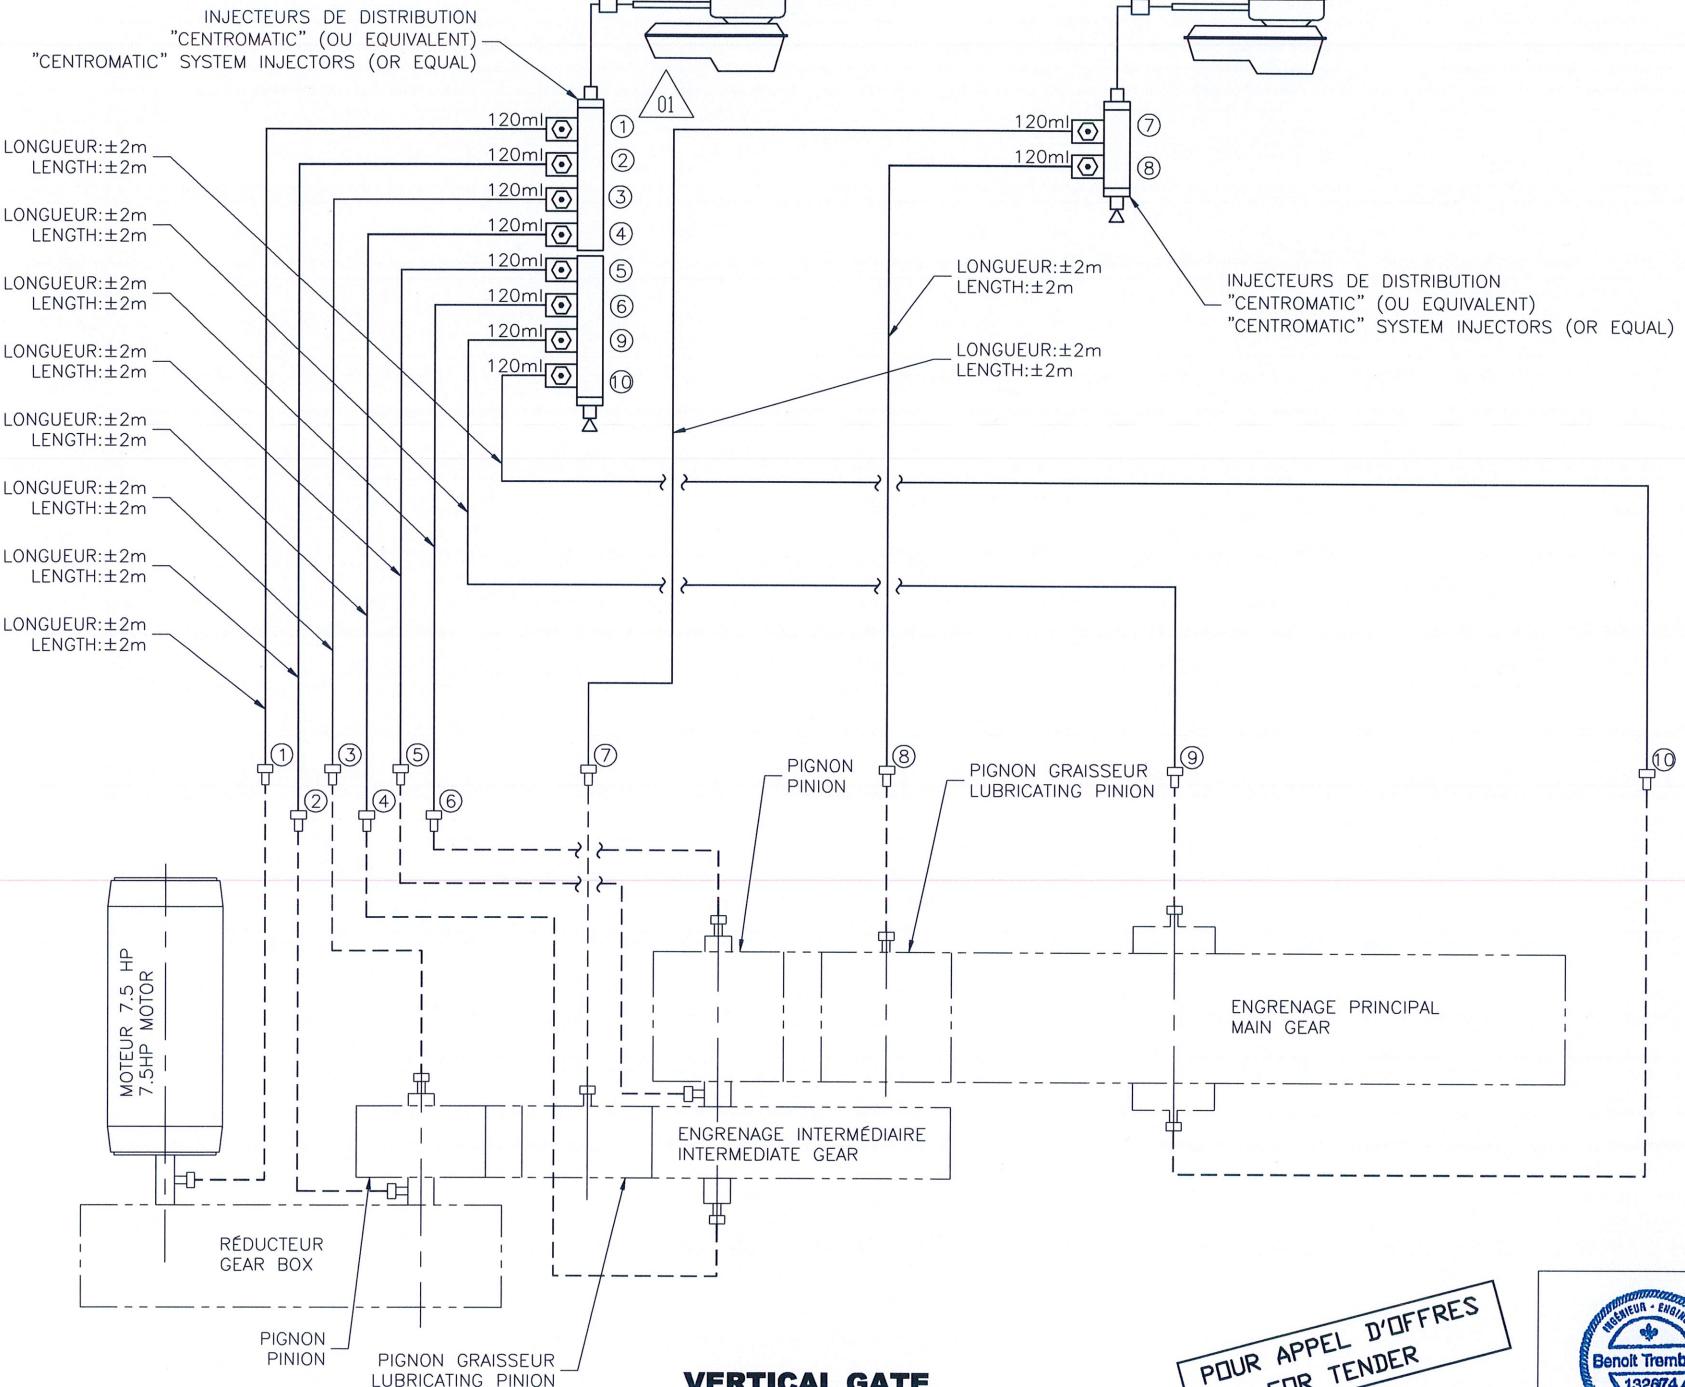


OCAR-20.146.16 VERTICAL GATE - COUNTERWEIGHT PULLEY PROTECTION


NUMÉRO NUMBER DESSIN DE RÉFÉRENCE
NUMBER REFERENCE DRAWING





2017-05-18

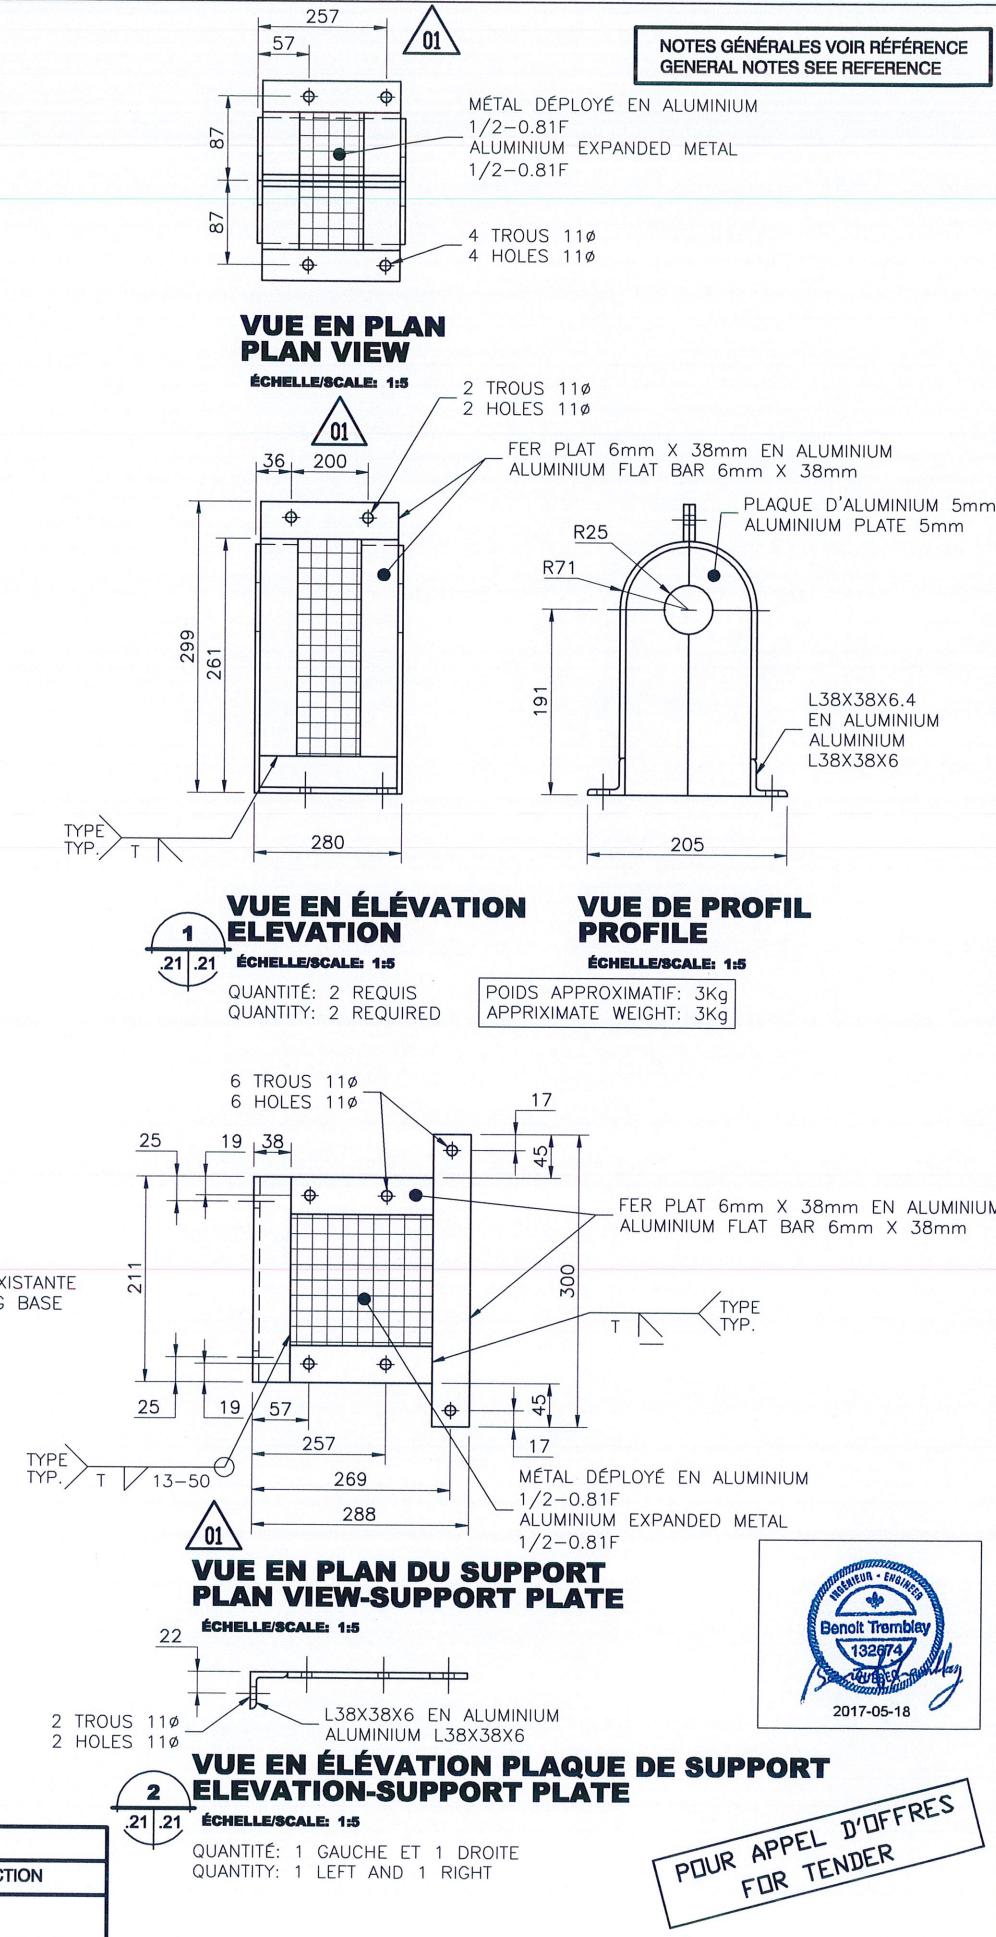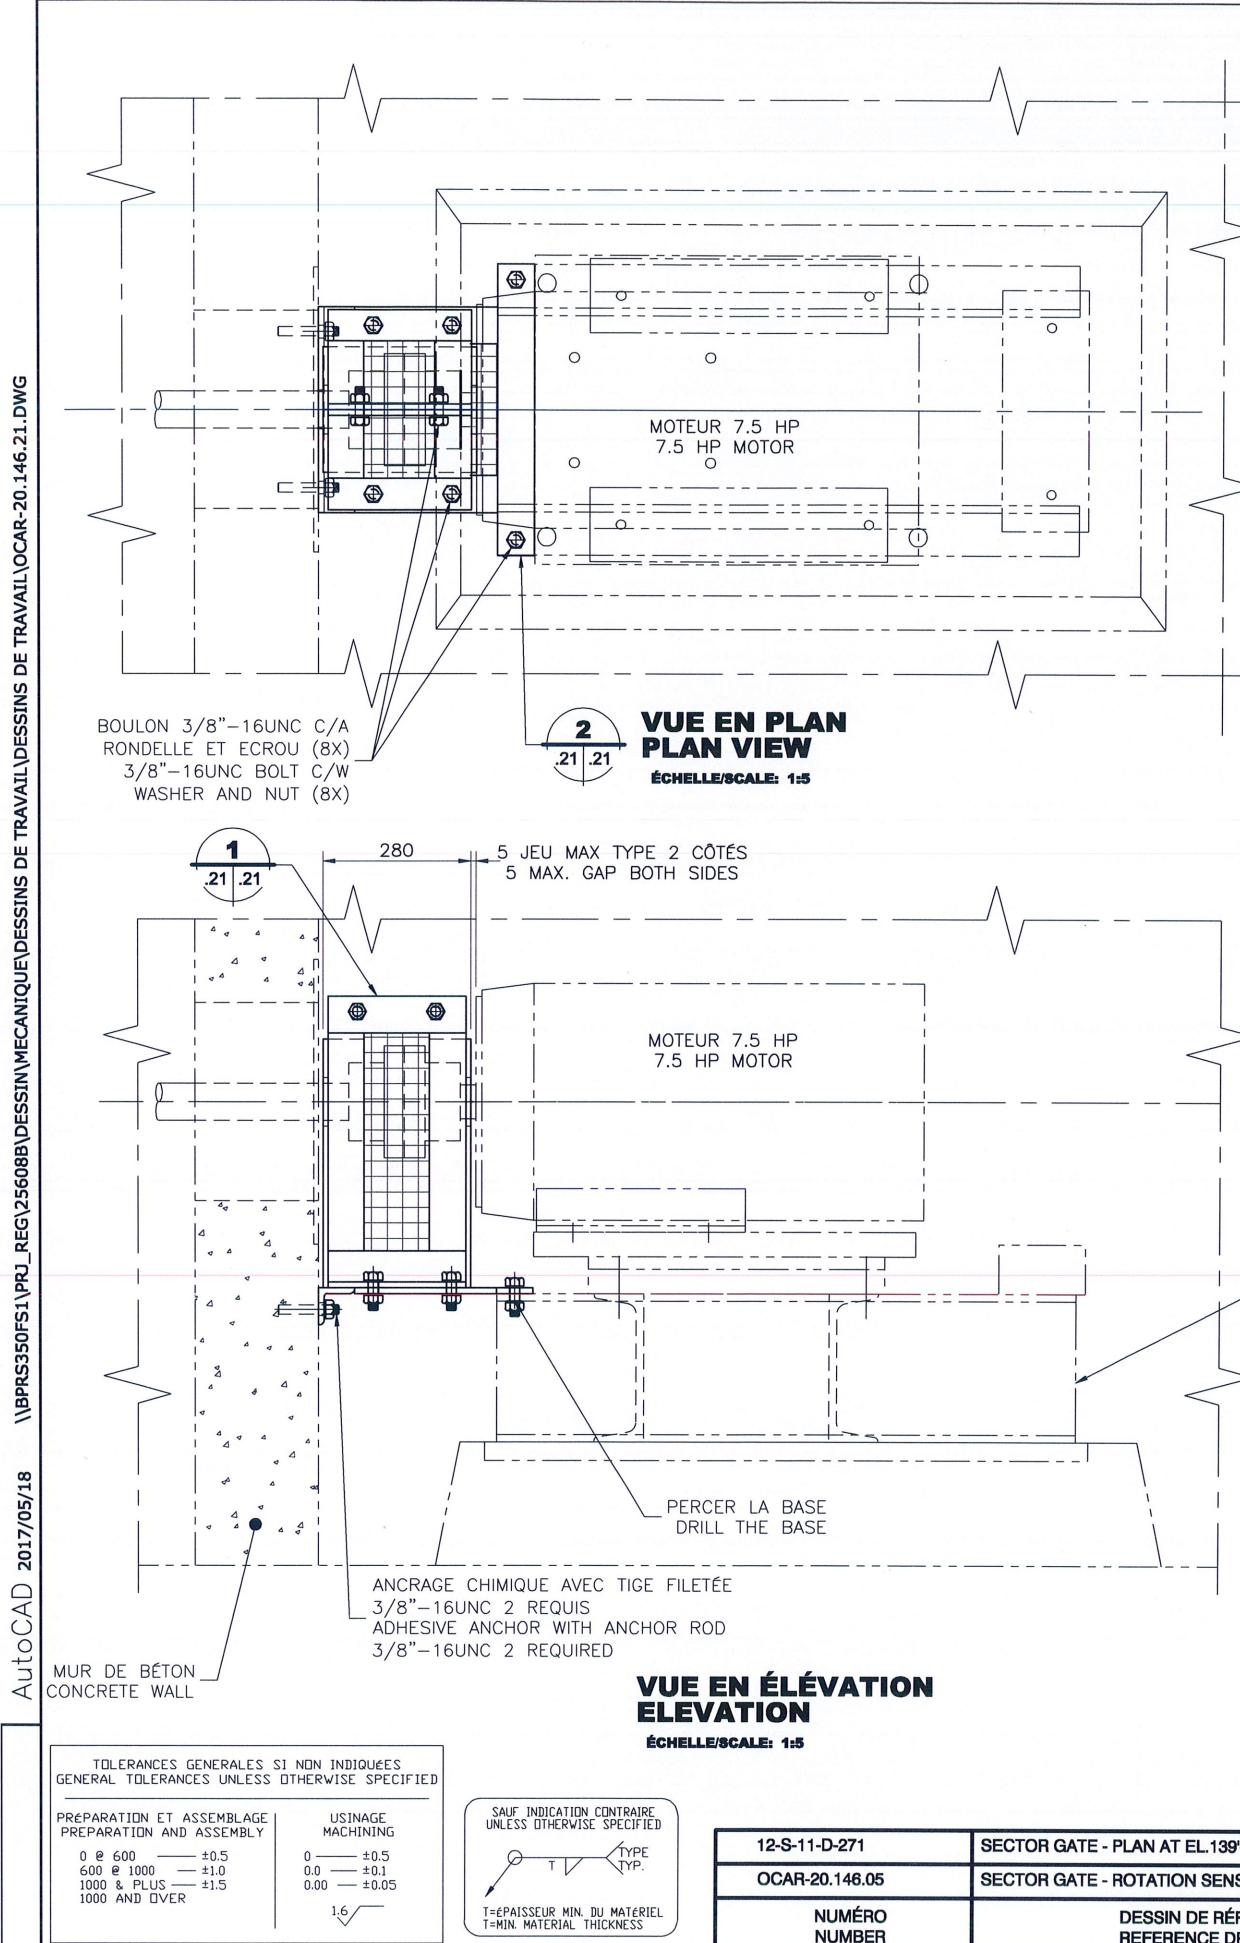

	Parcs Canada Unité des voies navigables au Québec	Parks Canada Quebec Waterways Unit
Région du Québec	Québec region	Canada
	TETRA TECH 3251, boul. Saint-François, Saguenay (Québec) G7T 1A1 Téléphone: 418 548-5522 Télécopieur: 418-548-2009	
MÉCANIQUE PUIS DE LA VANNE DE VACUUM OUTLET GATE MACHINERY	MÉCANIQUE PUIS DE LA VANNE D'ADMISSION INTLET GATE MACHINERY	
02 POUR APPEL D'OFFRES FOR TENDER 2017-05-17	01 POUR SOUMISSION/ FOR BID 2016-10-18	00 POUR CONSTRUCTION/ FOR CONSTRUCTION 2015-03-11
révisions revisions		date
A no. du détail detail no.	B no. de la feuille où détail sheet no. - where detail required	C no. de la feuille où détaillé sheet no. - where detailed
projet AGENCE PARCS CANADA 230 rue du Barrage, St-Armand QC Unité des voies navigables au Québec ÉCLUSE DE CARILLON TRAVAUX DIVERS Quebec Waterways Unit CARILLON NAVIGATION LOCK OTHER WORKS		
dessin	MECHANICAL	drawing
VANNE D'ADMISSION ET D'ÉVACUATION INLET GATE AND OUTLET GATE		
PROTECTION ENTRE RÉDUCTEUR #1 ET MOTEUR (CÔTÉ MOTEUR) PROTECTION BETWEEN GEAR BOX #1 AND MOTOR (MOTOR SIDE)		
DÉTAILS/DETAILS		
conçu par	designed by	
C. ROUSSEAU, Tech/ P-Y BOUCHARD, Tech		date
dessiné par	drawn by	
P-Y BOUCHARD, Tech		date
approuvé par	approved by	
BENOIT TREMBLAY, ENG.		date
Soumission	Tender	
BRIGITTE AYOTTE Administratrice de projets APC	PCA Project Manager	
no de projet project number	no de projet project number	
CCRL-1401	25608B	
APC	PCA Client	Client
nom du fichier file name	no de feuille sheet no	
OCAR-20.146.21	1/1	

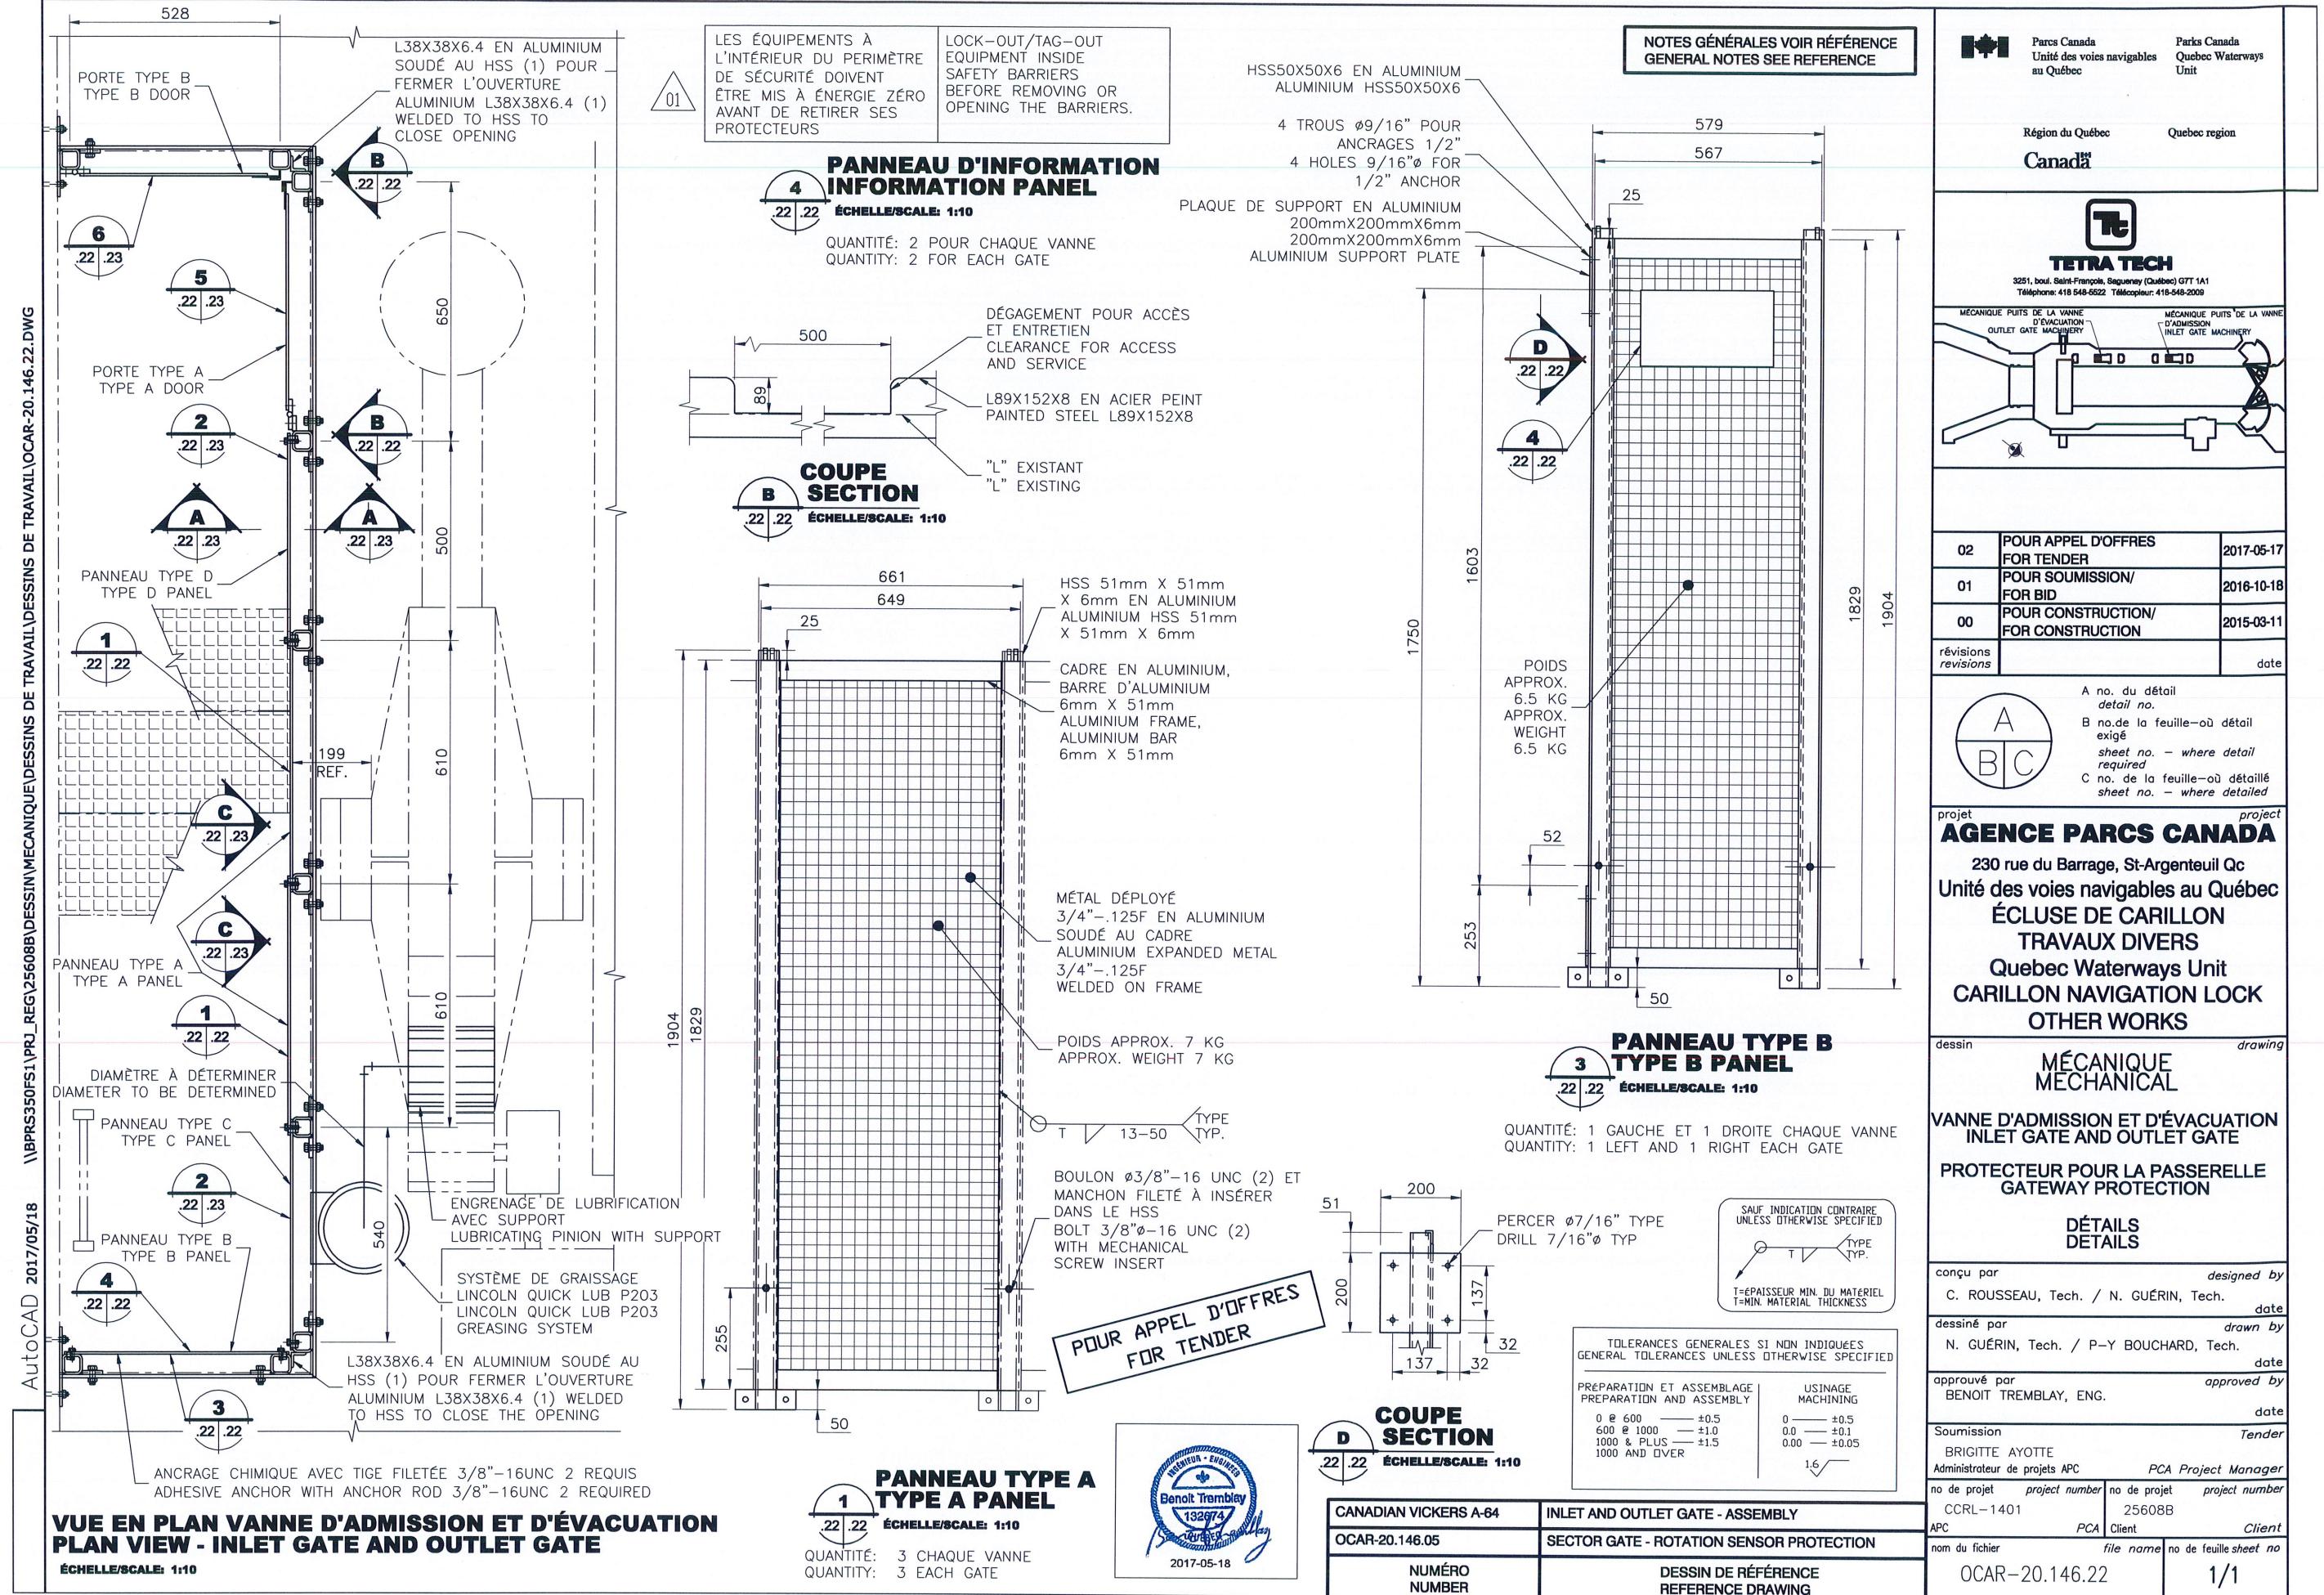

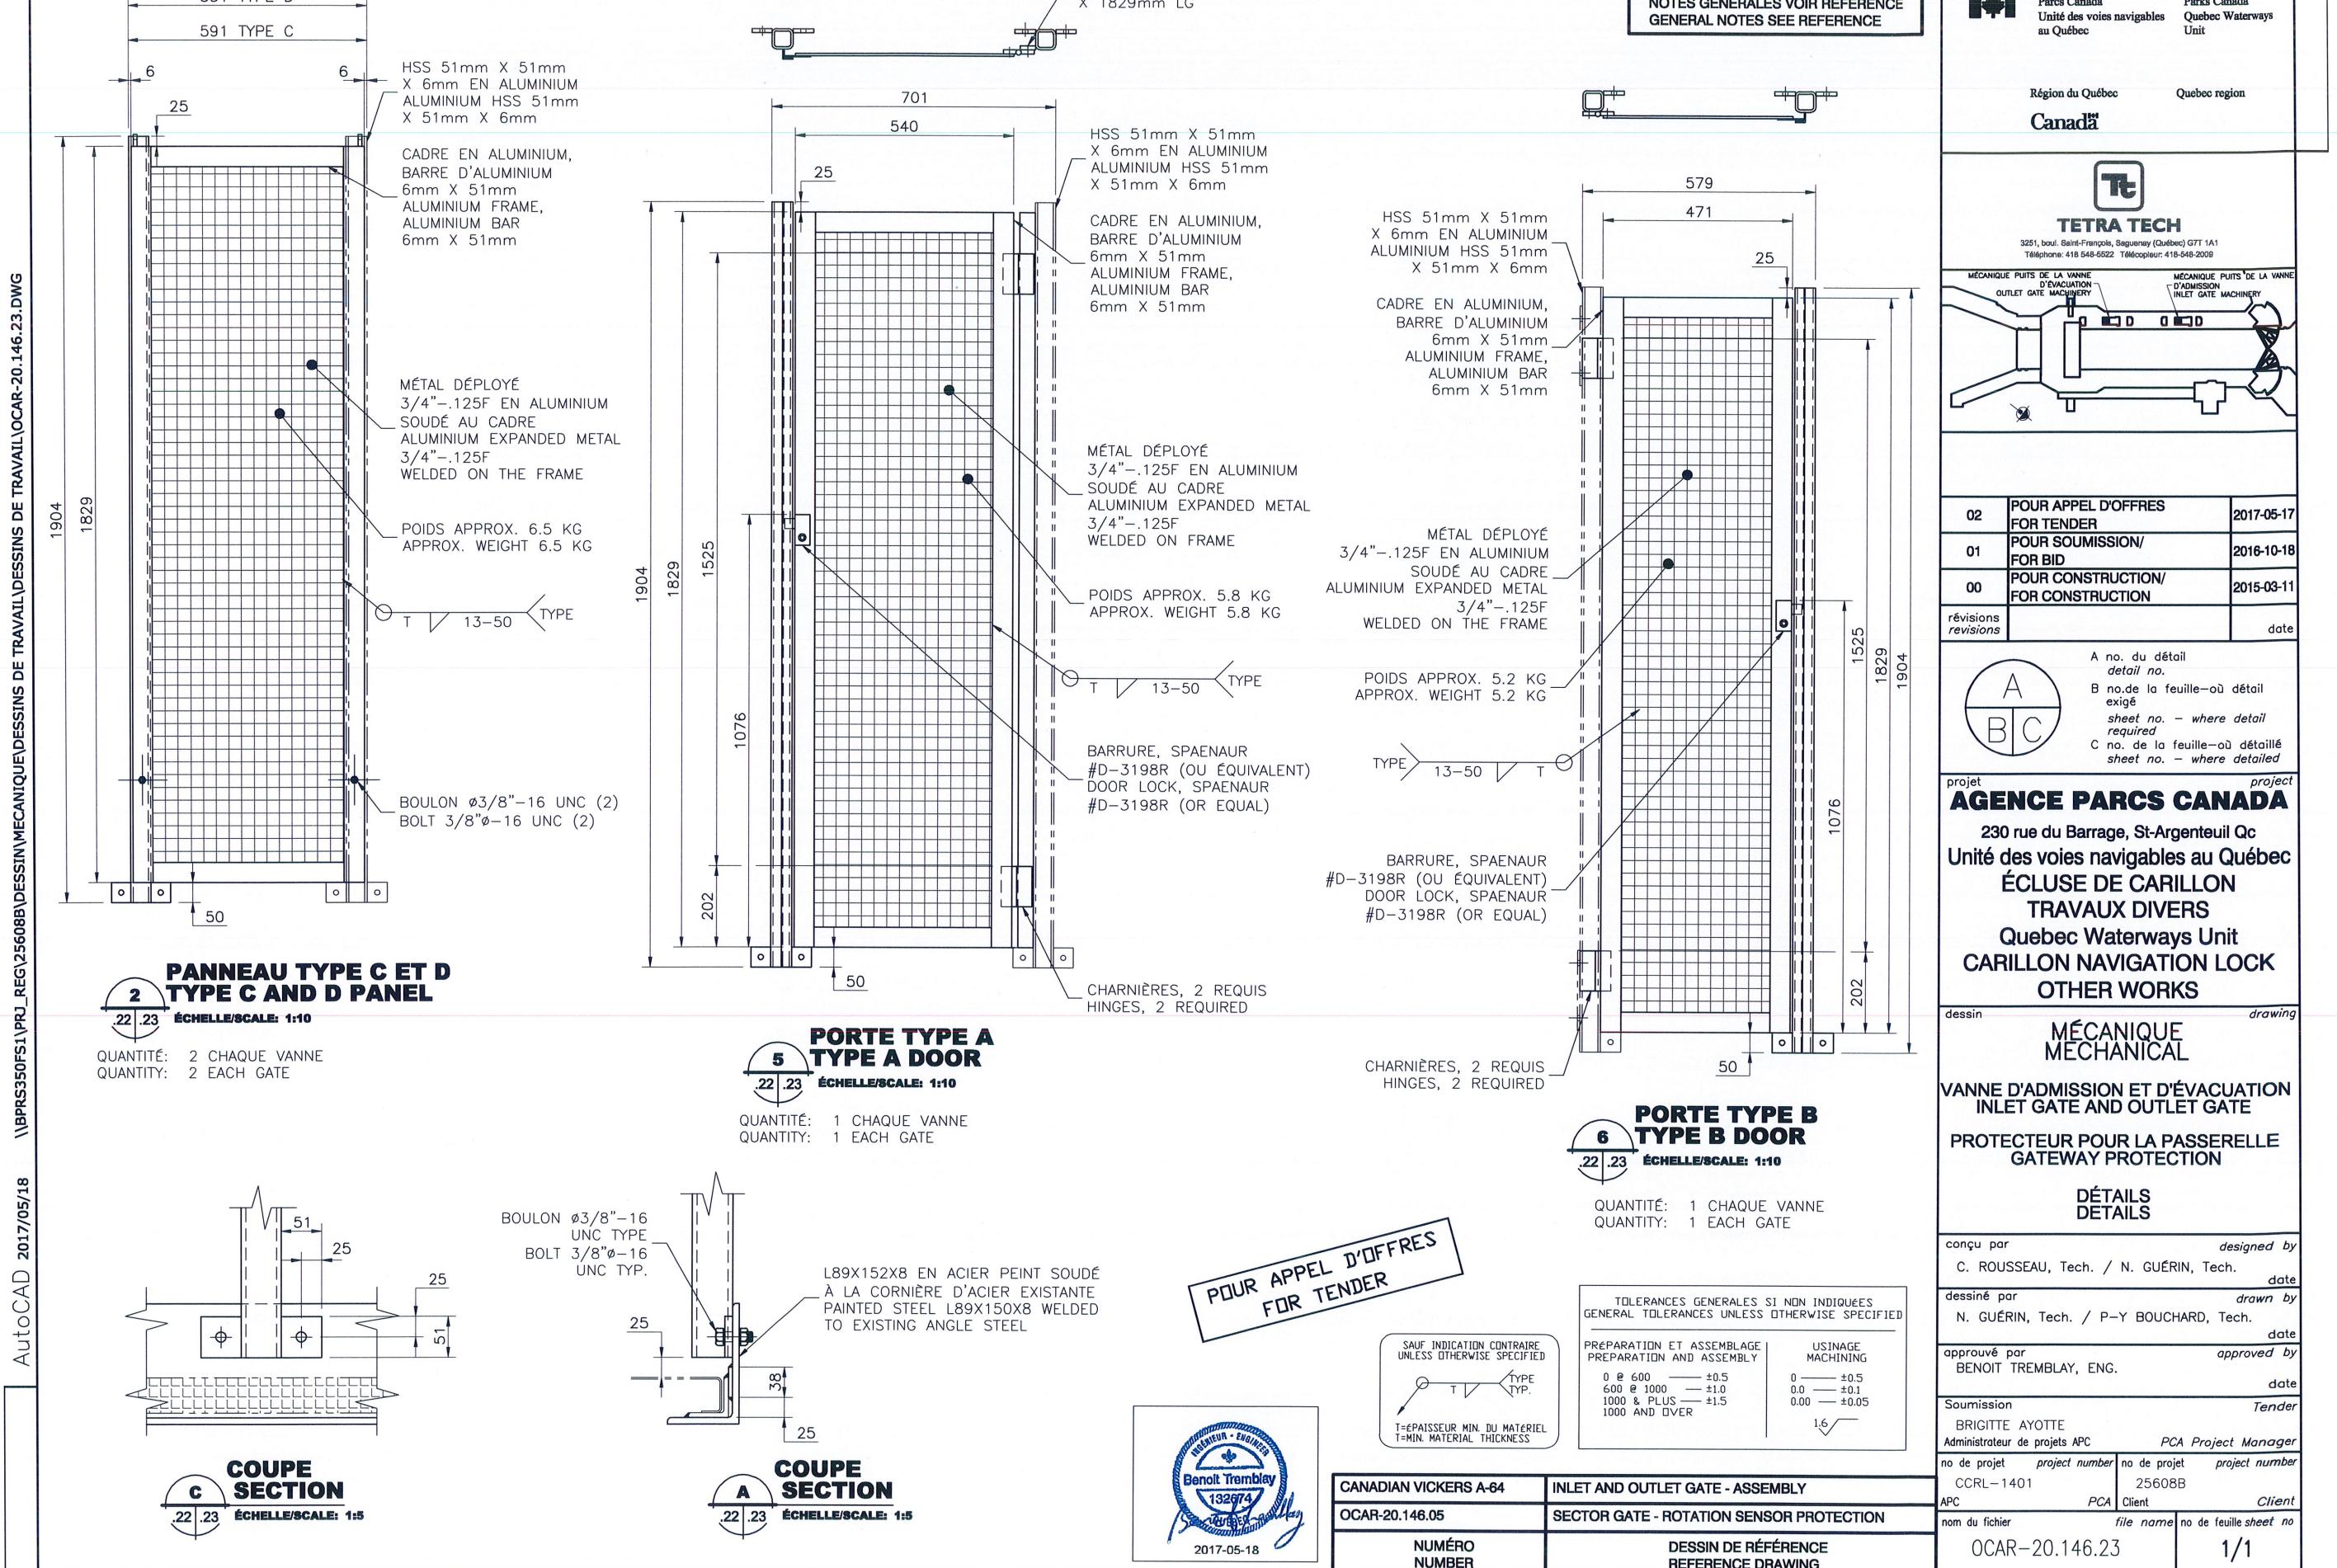

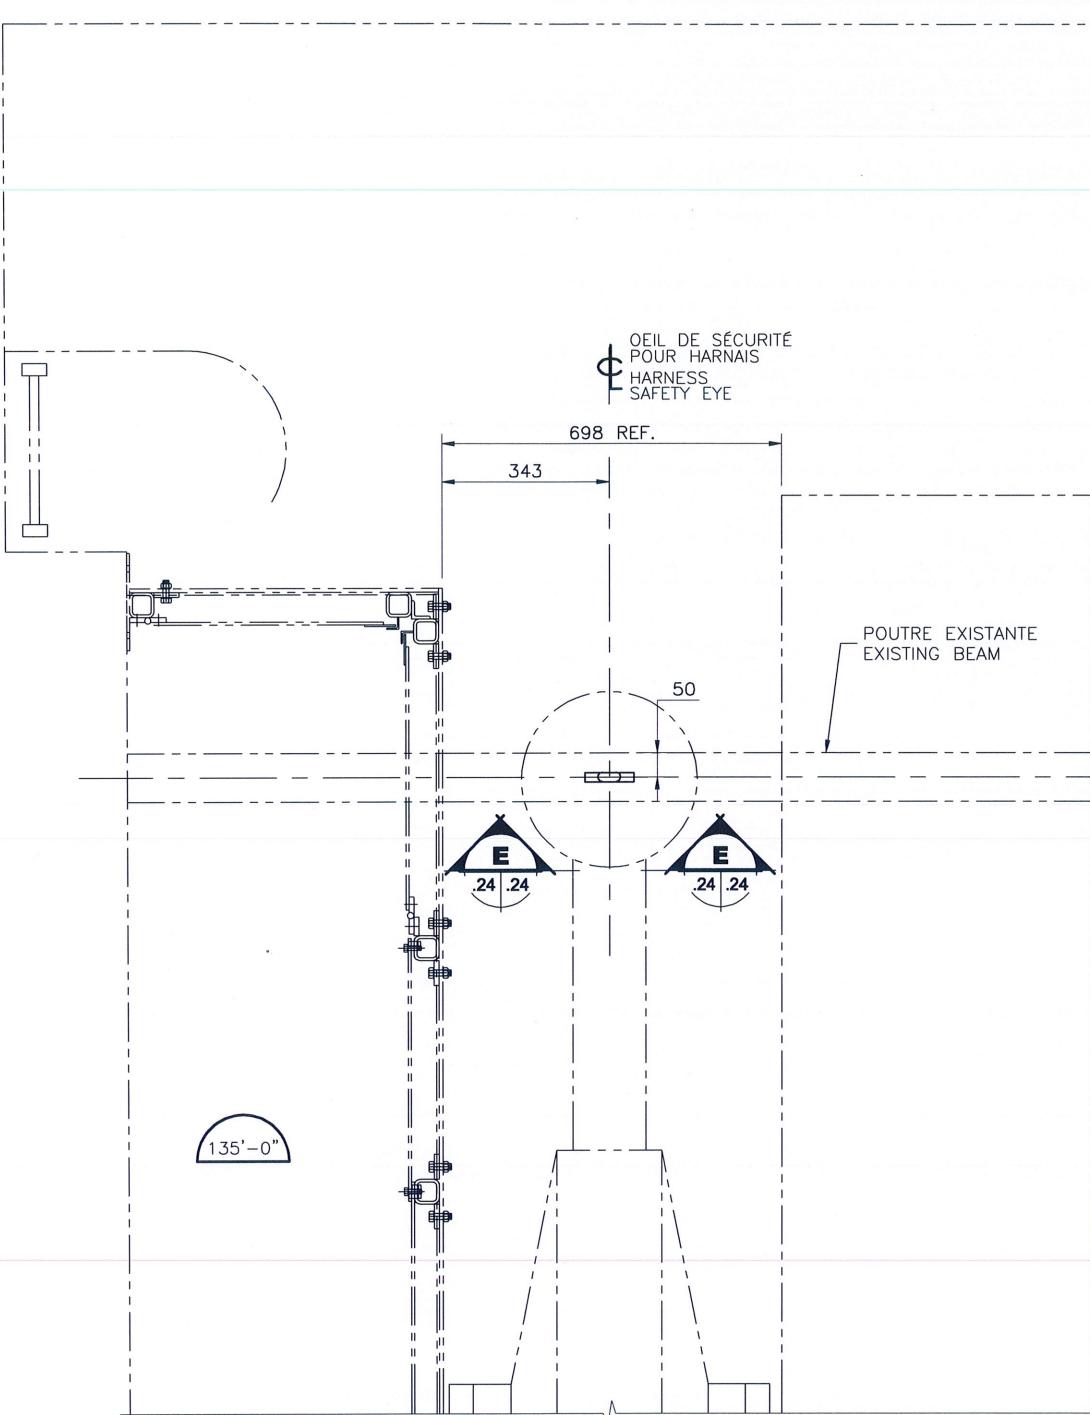

**VUE EN PLAN VANNE D'ADMISSION ET D'ÉVACUATION
PLAN VIEW - INLET GATE AND OUTLET GATE**

ÉCHELLE/SCALE: 1:10

SAUF INDICATION CONTRAIRE
UNLESS OTHERWISE SPECIFIED
T=ÉPAISSEUR MIN. DU MATERIEL
T=MIN. MATERIAL THICKNESS

TOLERANCES GÉNÉRALES SI NON INDICQUÉES GENERAL TOLERANCES UNLESS OTHERWISE SPECIFIED	
PRÉPARATION ET ASSEMBLAGE PREPARATION AND ASSEMBLY	
0 @ 600	±0.5
600 @ 1000	±1.0
1000 & PLUS	±1.5
1000 AND OVER	
USINAGE MACHINING	
0	±0.5
0.0	±0.1
0.00	±0.05
	1.6


**DÉTAIL
DETAIL**
ÉCHELLE/SCALE: 1:5

QUANTITÉ: 1 CHAQUE VANNE
QUANTITY: 1 EACH GATE

POUR APPEL D'OFFRES
FOR TENDER



CANADIAN VICKERS A-64		INLET AND OUTLET GATE - ASSEMBLY
OCAR-20.146.05		SECTOR GATE - ROTATION SENSOR PROTECTION
NUMÉRO NUMBER		DESSIN DE RÉFÉRENCE REFERENCE DRAWING

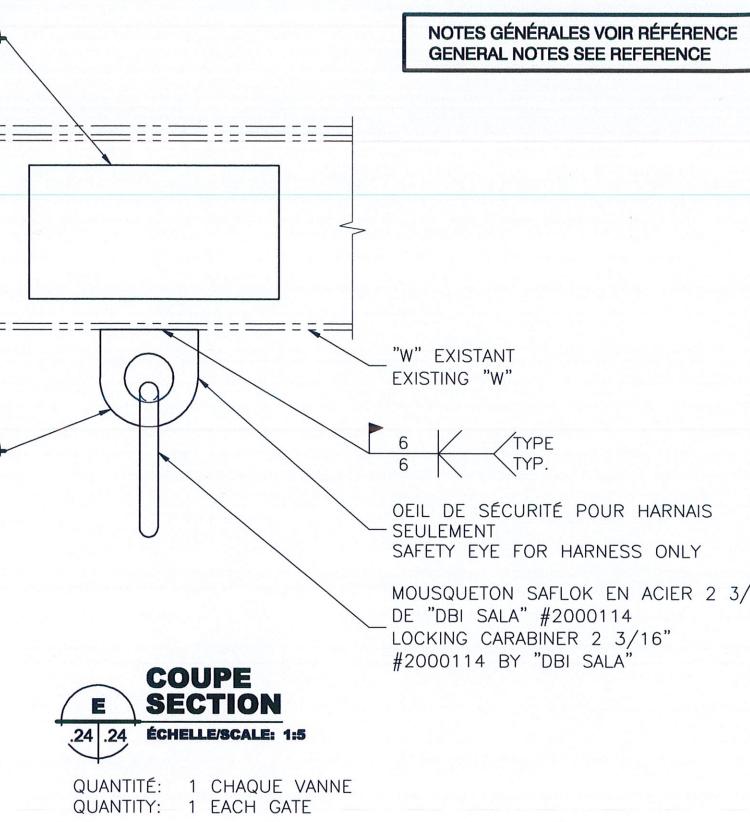

**NOTES GÉNÉRALES VOIR RÉFÉRENCE
GENERAL NOTES SEE REFERENCE**

COUPE SECTION
ÉCHELLE/SCALE: 1:5

QUANTITÉ: 1 CHAQUE VANNE
QUANTITY: 1 EACH GATE

PLAQUE EN ACIER PEINT
PAINTED STEEL PLATE
19mm
19mm
R50

CHANFREIN 6 @ 45°
CHAMFER 6 @ 45°
100
100

PLAQUE EN ACIER
PAINTED STEEL PLATE
19mm, 300W
19mm, 300W


**VUE EN ÉLEVATION
ELEVATION**
ÉCHELLE/SCALE: 1:5

-OEIL DE SÉCURITÉ POUR
HARNAS CAPACITÉ 18 KN
-UNE SEULE PERSONNE À
LA FOIS
-NE PAS LEVER DE CHARGE
-HARNESS SAFETY EYE
18 KN CAPACITY
-ONLY ONE PERSON AT A
TIME
-DO NOT LIFT ANY LOAD

**DÉTAIL
DETAIL**
ÉCHELLE/SCALE: 1:5

QUANTITÉ: 1 CHAQUE VANNE
QUANTITY: 1 EACH GATE

Parcs Canada Unité des voies navigables au Québec	Parks Canada Quebec Waterways Unit	
Région du Québec	Quebec region	
Canada		
TETRA TECH 3251, boul. Saint-François, Saguenay (Québec) G7T 1A1 Téléphone: 418 548-5522 Télécopieur: 418-548-2009		
02	POUR APPEL D'OFFRES FOR TENDER	2017-05-17
01	POUR SOUMISSION/ FOR BID	2016-10-18
00	POUR CONSTRUCTION/ FOR CONSTRUCTION	2015-03-11
révisions revisions		date
A no. du détail détail no. B no. de la feuille où détail exigé sheet no. — where detail required C no. de la feuille où détaillé sheet no. — where detailed		
projet AGENCE PARCS CANADA 230 rue du Barrage, St-Argenteuil QC Unité des voies navigables au Québec ÉCLUSE DE CARILLON TRAVAUX DIVERS Quebec Waterways Unit CARILLON NAVIGATION LOCK OTHER WORKS		
dessin MÉCANIQUE MECHANICAL VANNE D'ADMISSION ET D'ÉVACUATION INLET GATE AND OUTLET GATE ATTACHE POUR HARNAIS DE SÉCURITÉ HARNESS SAFETY EYE DÉTAILS DETAILS		
conçu par C. ROUSSEAU, Tech. / N. GUÉRIN, Tech. date		
dessiné par N. GUÉRIN, Tech. date		
approuvé par BENOÎT TREMBLAY, ENG. date		
Soumission BRIGITTE AYOTTE Administratrice de projets APC PCA Project Manager		
no de projet project number	CCRL-1401	no de projet project number
APC	PCA	Client
nom du fichier file name	25608B	Client
OCAR-20.146.24		no de feuille sheet no
		1/1

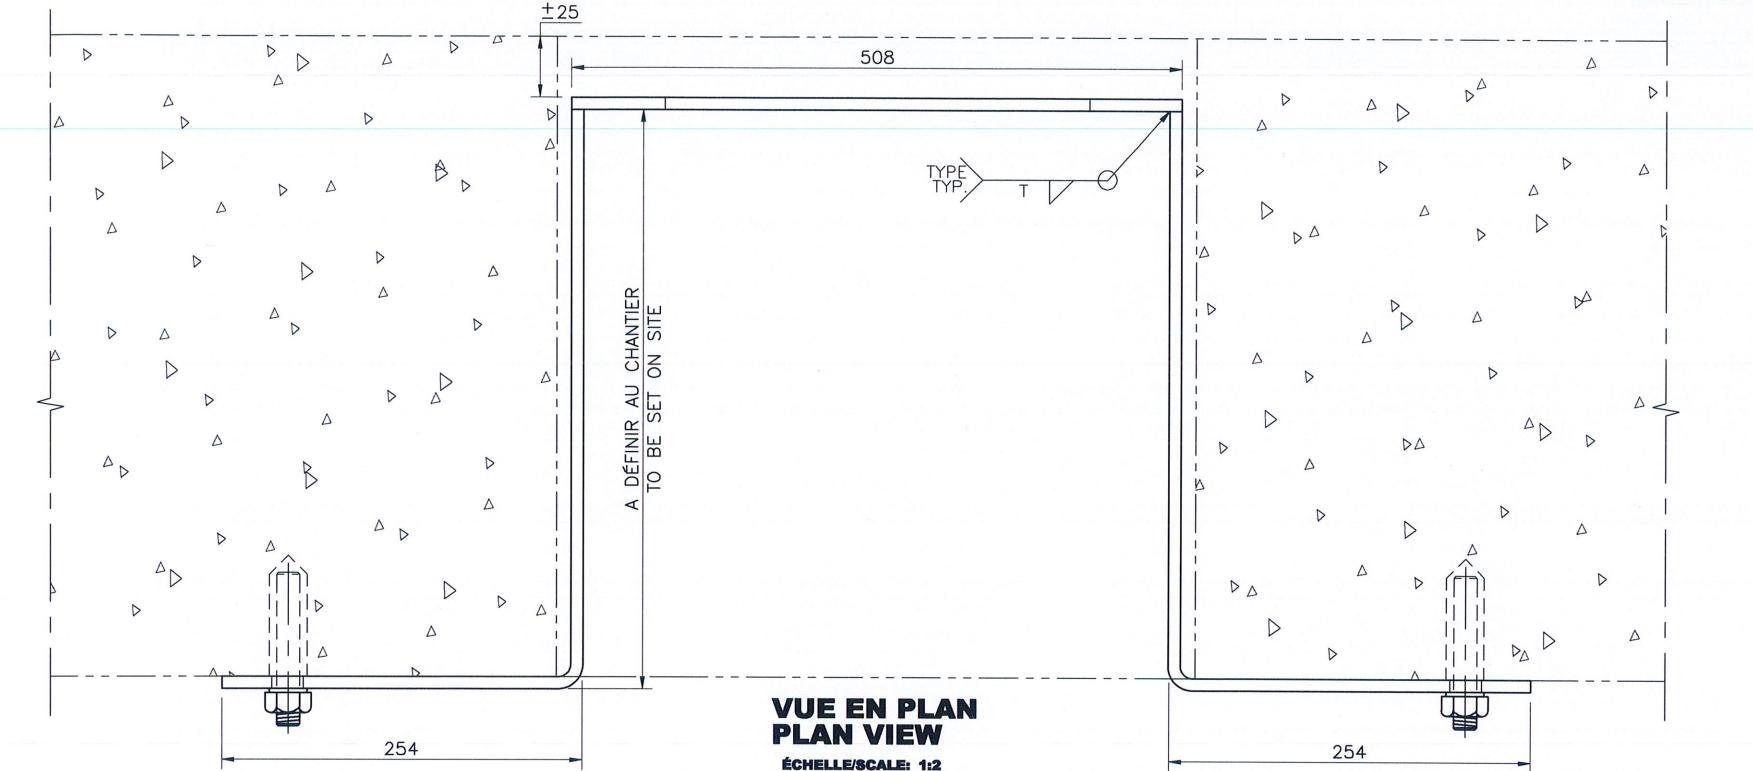


ANCRAGE CHIMIQUE AVEC TIGE FILETÉE
 $\phi 1/2"$ -13UNC 4 REQUIS
ADHESIVE ANCHOR WITH ANCHOR ROD
 $1/2"$ ϕ -13UNC 4 REQUIRED

BARRE D'ALUMINIUM 6mm X 38mm TYPE
ALUMINUM BAR 6mm X 38mm TYP.

MÉTAL DÉPLOYÉ EN ALUMINIUM 1/2-0.81F
ALUMINUM EXPANDED METAL 1/2-0.81F

PLAQUE PLIÉE D'ALUMINIUM 6 mm TYPE
ALUMINUM BENT PLATE 6 mm TYP.

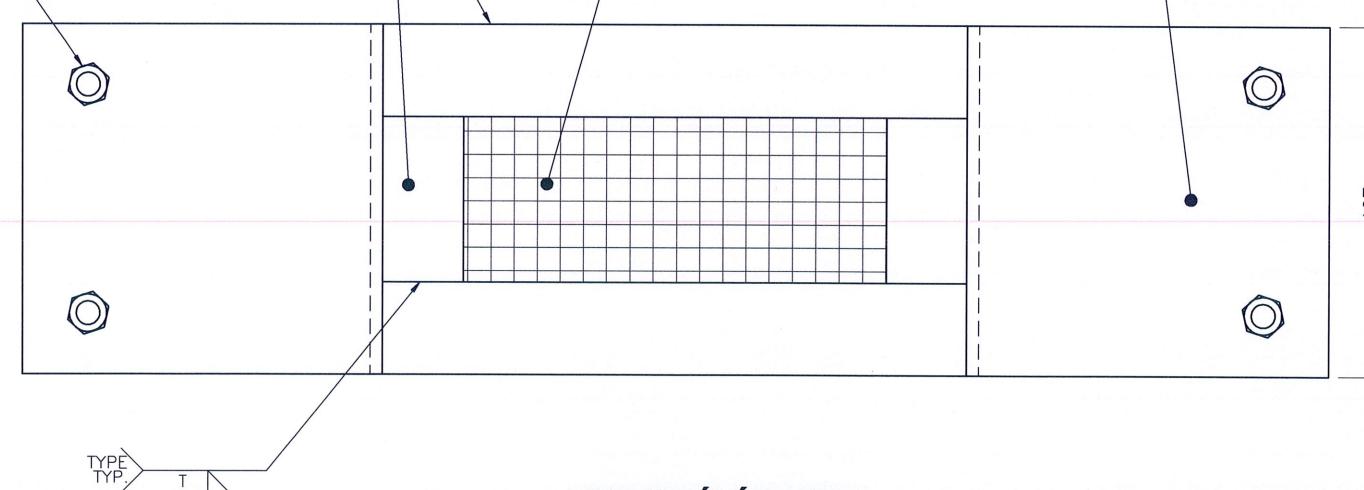

**VUE EN ÉLÉVATION
ELEVATION VIEW**

ÉCHELLE/SCALE: 1:2
QUANTITÉ: 2
QUANTITY: 2

SAUF INDICATION CONTRAIRE
UNLESS OTHERWISE SPECIFIED
T=ÉPAISSEUR MIN. DU MATERIEL
T=MIN. MATERIAL THICKNESS
TYPE TYP.

TOLERANCES GÉNÉRALES SI NON INDICÉES GENERAL TOLERANCES UNLESS OTHERWISE SPECIFIED	
PRÉPARATION ET ASSEMBLAGE PREPARATION AND ASSEMBLY	USINAGE MACHINING
0 @ 600 — ± 0.5	0 — ± 0.5
600 @ 1000 — ± 1.0	0.0 — ± 0.1
1000 & PLUS ± 1.5	0.00 — ± 0.05
1000 AND OVER	1.6

POUR APPEL D'OFFRES
FOR TENDER



2017-05-18

CANADIAN VICKERS A-64	INLET AND OUTLET GATE - ASSEMBLY
OCAR-20.146.05	SECTOR GATE - ROTATION SENSOR PROTECTION
NUMÉRO NUMBER	DESSIN DE RÉFÉRENCE REFERENCE DRAWING

OCAR-20.146.25

1/1

NOTES GÉNÉRALES VOIR RÉFÉRENCE
GENERAL NOTES SEE REFERENCE

Parcs Canada
Unité des voies navigables
au Québec


Parcs Canada
Quebec Waterways
Unit

Région du Québec
Quebec region

Canada



TETRA TECH
3251, boul. Saint-François, Ste-Croix (Québec) G7T 1A1
Téléphone: 418 548-5522 Télécopieur: 418-548-2009

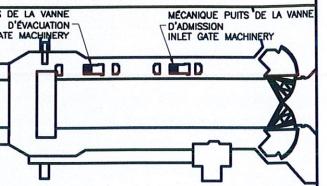

02 POUR APPEL D'OFFRES
FOR TENDER 2017-05-17

01 POUR SOUMISSION/
FOR BID 2016-10-18

00 POUR CONSTRUCTION/
FOR CONSTRUCTION 2015-03-11

révisions
revisions date

A no. du détail
detail no.
B no. de la feuille où détail
exigé
sheet no. - where detail
required
C no. de la feuille où détaillé
sheet no. - where detailed

projet
project
AGENCE PARCS CANADA

230 rue du Barrage, St-Armand QC
Unité des voies navigables au Québec

ÉCLUSE DE CARILLON

TRAVAUX DIVERS

Quebec Waterways Unit

CARILLON NAVIGATION LOCK
OTHER WORKS

dessin drawing

MÉCANIQUE
MECHANICAL

VANNE D'ADMISSION ET D'ÉVACUATION

INLET GATE AND OUTLET GATE

PROTECTEUR OUVERTURE POUR

OISEAUX

TANTOR GATE BIRD SCREEN

DÉTAILS
DETAILS

conçu par designed by
C. ROUSSEAU, Tech. / N. GUÉRIN, Tech.

dessiné par drawn by
N. GUÉRIN, Tech./P-Y BOUCHARD, Tech.

approuvé par approved by
BENOIT TREMBLAY, ENG.

Soumission Tender
BRIGITTE AYOTTE
Administratrice de projets APC PCA Project Manager

no de projet project number no de projet project number
CCRL-1401 25608B
APC PCA Client Client

nom du fichier file name no de feuille sheet no
OCAR-20.146.25 1/1

LÉGENDE/LEGEND

CONDUIT RIGIDE SWAGELOCK EN SS A-316 PEINT
PAINTED SS A-316 SWAGELOCK RIGID PIPE

CONDUIT FLEXIBLE
FLEXIBLE PIPE

CONDUIT EXISTANT
EXISTANT PIPE

NOTES GÉNÉRALES VOIR RÉFÉRENCE
GENERAL NOTES SEE REFERENCE

 Parcs Canada
Unité des voies navigables
au Québec


Parks Canada
Quebec Waterways
Unit

Région du Québec
Quebec region

Canada



TETRA TECH
3251, boul. Saint-François, Saguenay (Québec) G7T 1A1
Téléphone: 418 548-4522. Télécopieur: 418-548-2009

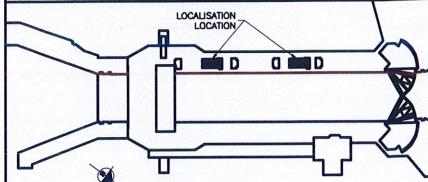

02	POUR APPEL D'OFFRES FOR TENDER	2017-05-17
01	POUR SOUMISSION/ FOR BID	2016-10-18
00	POUR CONSTRUCTION/ FOR CONSTRUCTION	2015-04-17

révisions
revisions

date

A no. du détail
detail no.
B no. de la feuille où détail
exigé
sheet no. - where detail
required
C no. de la feuille où détaillé
sheet no. - where detailed

projet
AGENCE PARCS CANADA
project
230 rue du Barrage, St-Armand QC
Unité des voies navigables au Québec
ÉCLUSE DE CARILLON
TRAUVAS DIVERS
Quebec Waterways Unit
CARILLON NAVIGATION LOCK
OTHER WORKS

dessin
drawing

MÉCANIQUE MECHANICAL

VANNE D'ADMISSION ET D'ÉVACUATION
INLET GATE AND OUTLET GATE

SYSTÈME DE GRAISSAGE
GREASE SYSTEM

SCHÉMA SCHEMATIC

conçu par
C. ROUSSEAU

designed by

date

dessiné par
P-Y BOUCHARD, Tech

drawn by

date

approuvé par
BENOIT TREMBLAY, INC.

approved by

date

Soumission
BRIGITTE AYOTTE
Administratrice de projets APC

Tender
PCA Project Manager

no de projet
CCRL-1401

project number
25608B

APC

PCA


Client

Client


nom du fichier
OCAR-20.146.26


file name

no de feuille
sheet no
1/1

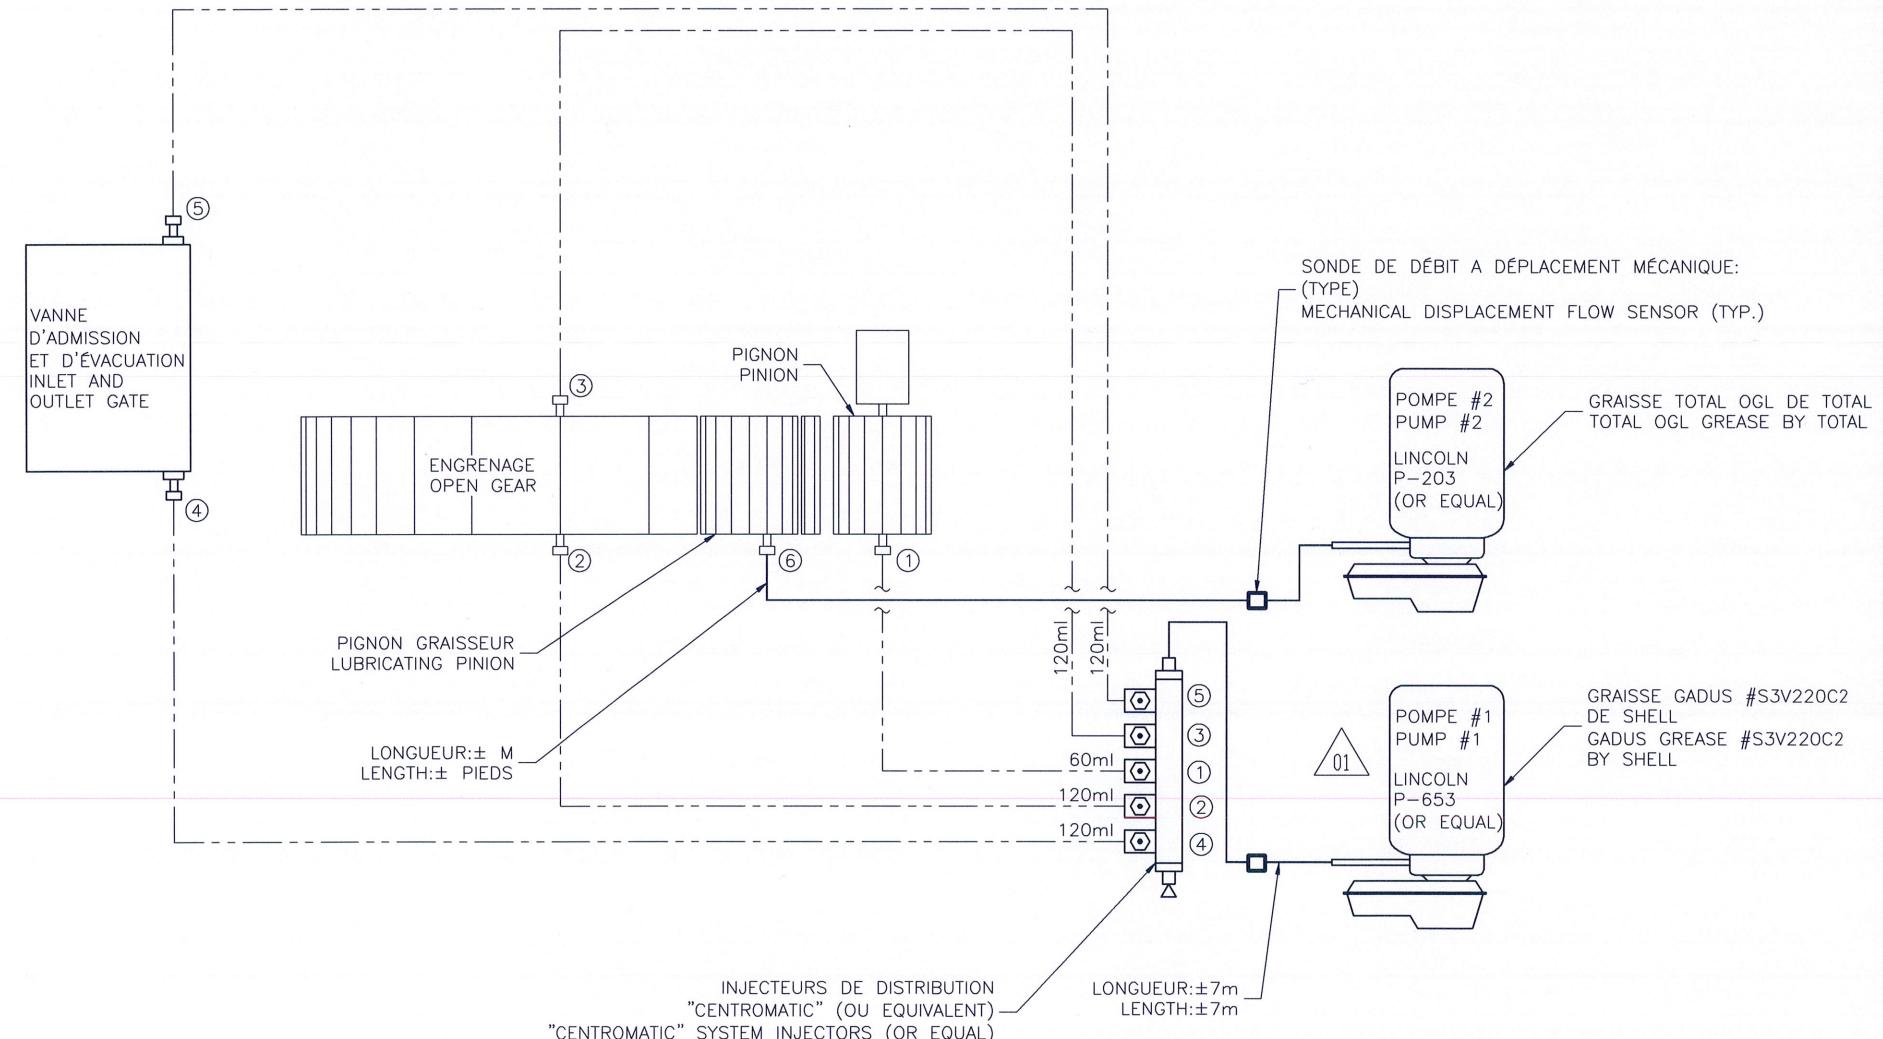


OCAR-20.146.05	SECTOR GATE - PROTECTION OF ROTATION SENSOR
NUMÉRO NUMBER	DESSIN DE RÉFÉRENCE REFERENCE DRAWING

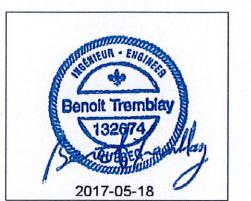

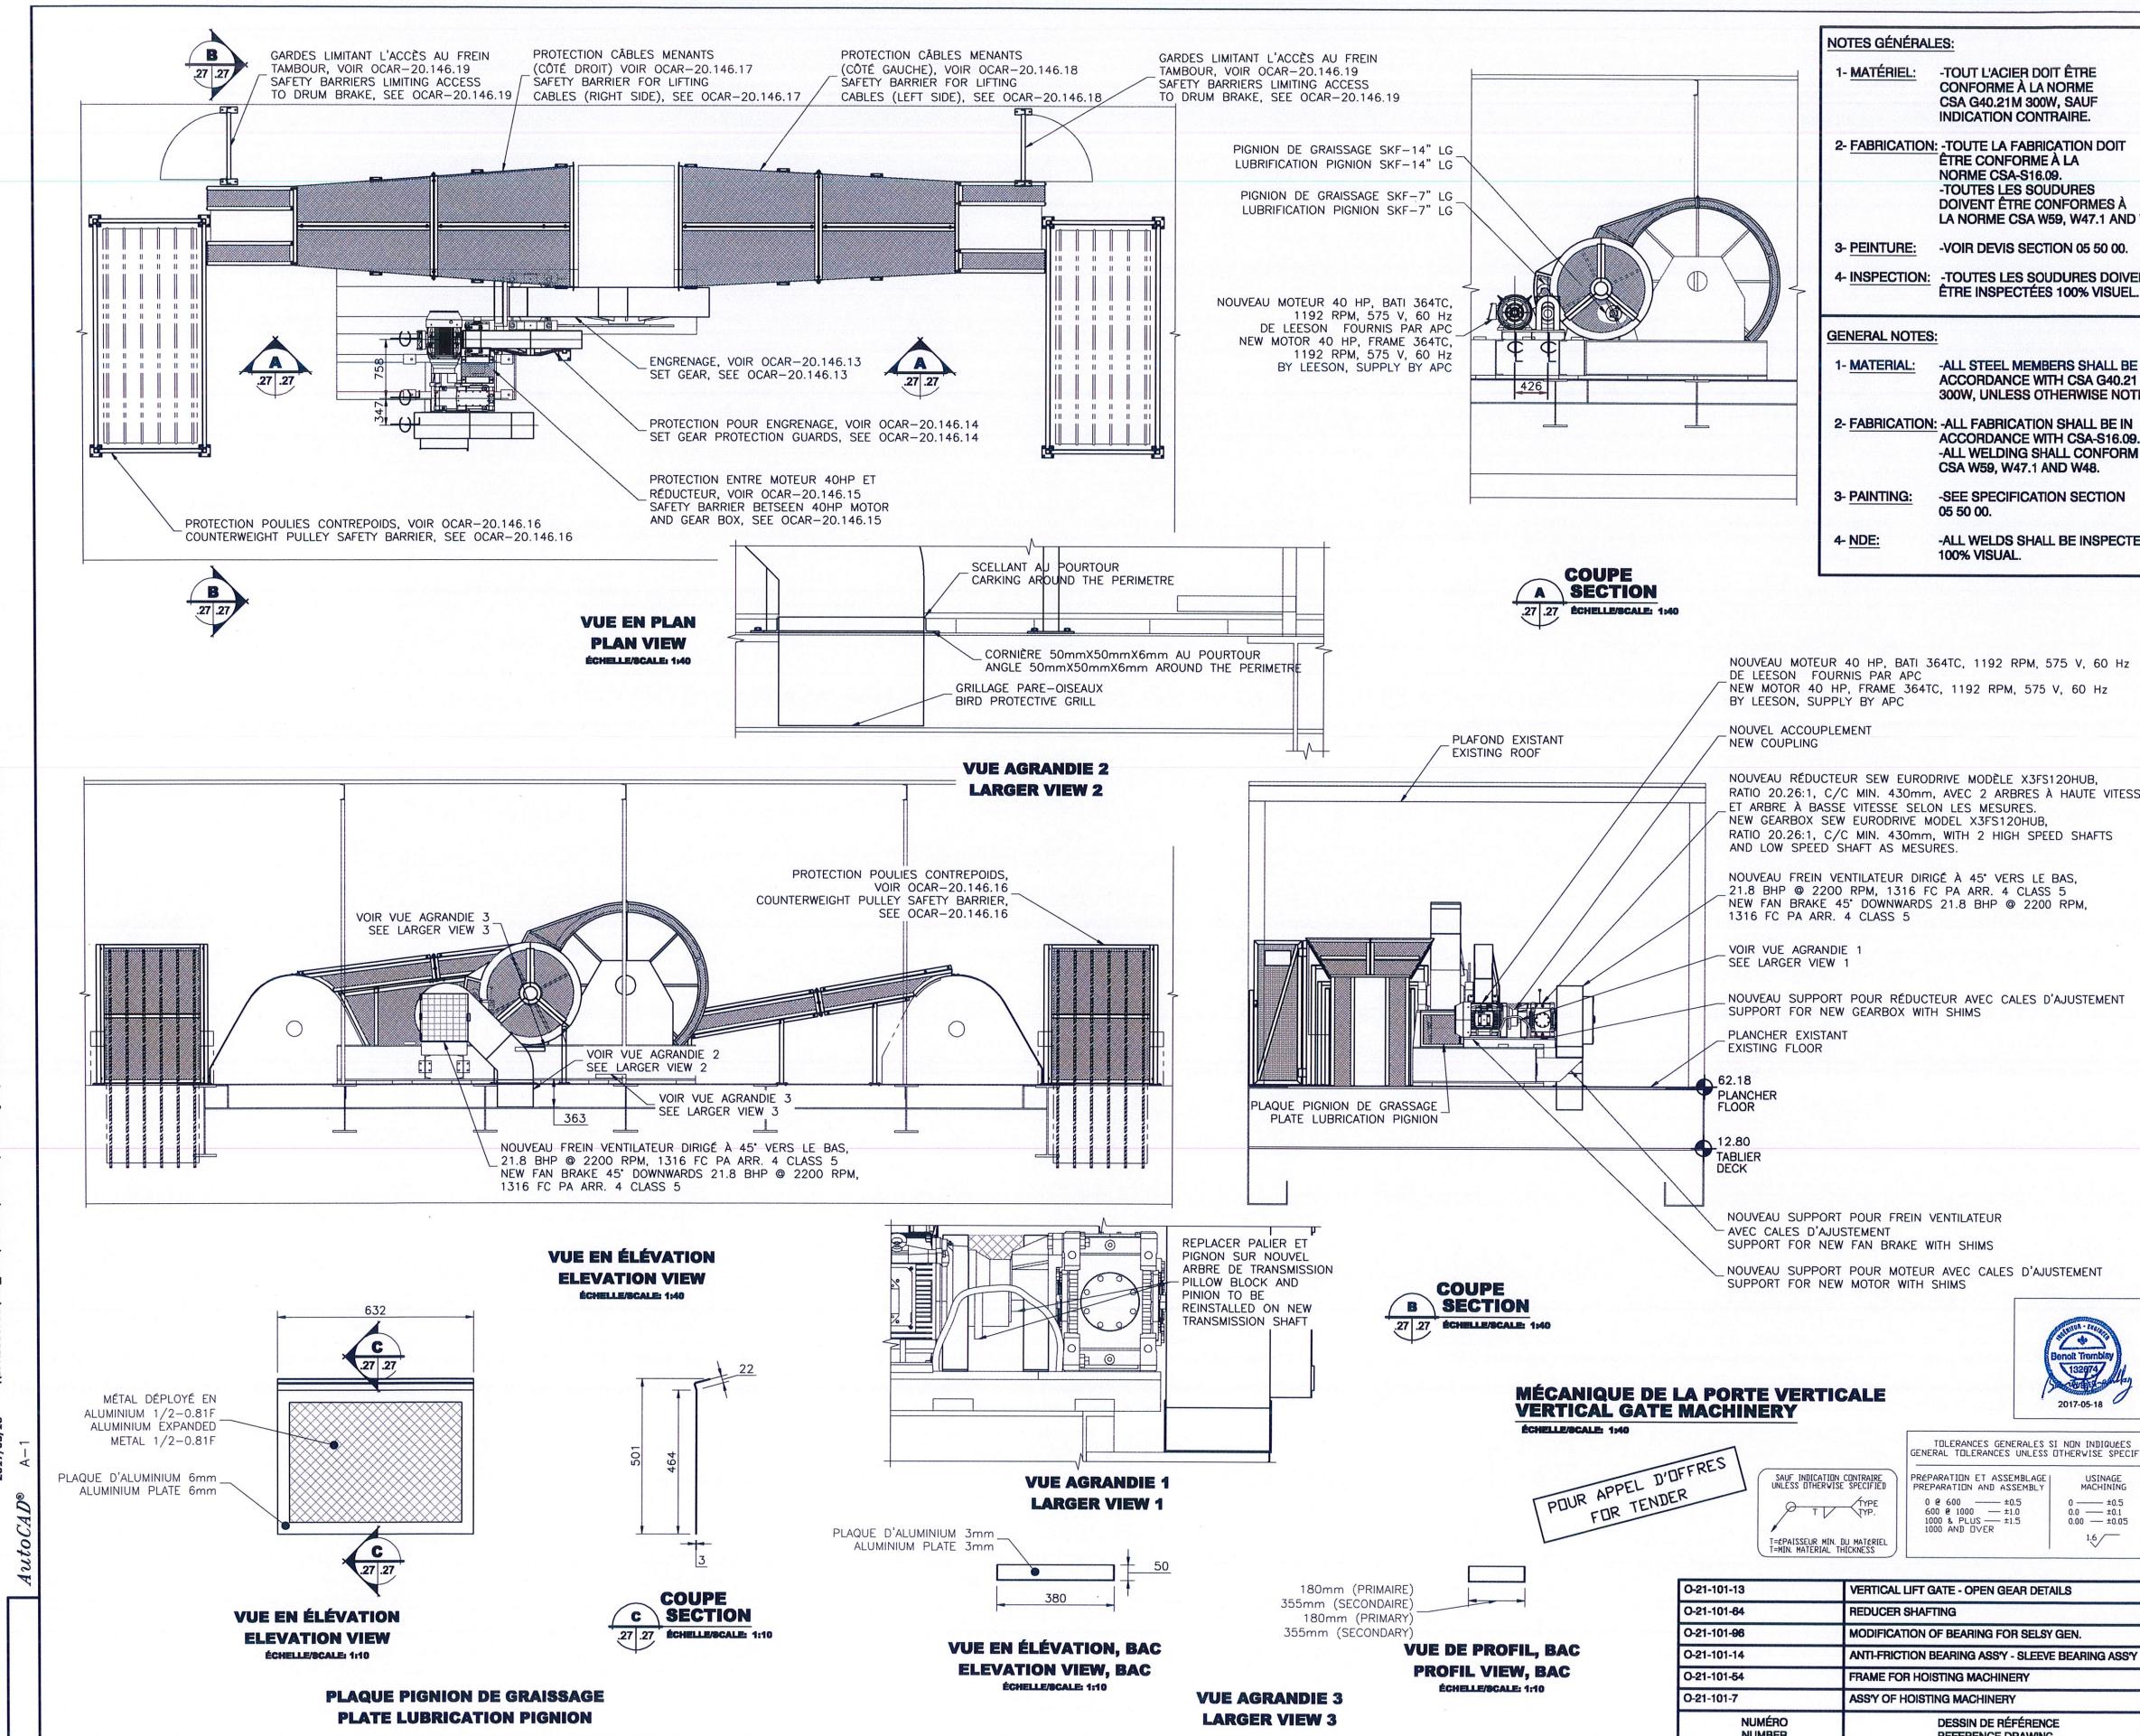

Parcs Canada
Unité des voies navigables
au Québec
Région du Québec
Canada

Parks Canada
Quebec Waterways
Unit
Quebec region

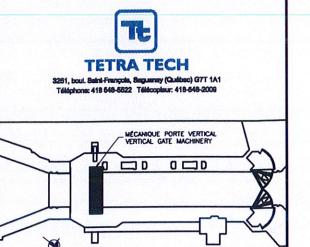

No. Projet: 25608B
Project No.

02	POUR APPEL D'OFFRES FOR TENDER	2017-05-17
01	POUR SOUMISSION/ FOR BID	2016-10-18
00	POUR CONSTRUCTION/FOR CONSTRUCTION	2015-04-07

révisions date

A detail no.
A no. du détail
location drawing no.
B location no.
drawing no.
C drawing no.
no. du dessin.

PARCS CANADA
230 rue du Barrage, St-André d'Argenteuil QC
Unité des voies navigables au Québec
ÉCLUSE DE CARILLON
TRAVAUX DIVERS
Quebec Waterways Unit
CARILLON NAVIGATION LOCK
OTHER WORKS

drawing dessin

MÉCANIQUE
MECHANICAL

MÉCANIQUE DE LA PORTE VERTICALE
VERTICAL GATE MACHINERY

IMPLANTATION COUPE ET DÉTAILS
IMPLANTATION SECTION AND DETAILS

designed conçu
C. ROUSSEAU, Tech./B. TREMBLAY, Eng. 2014-09-24

drawn dessiné
C. ROUSSEAU, Tech. / N. GUÉRIN, Tech.
2014-09-24

approved approuvé
B. TREMBLAY, Eng.
2014-09-26

date date
Tender Soumission
BRIGITTE AVOTTE Gestionnaire de projet APC
PCA Project Manager project number
CCRL-1401

drawing no. no. de dessin sheet no. feuille no.
OCAR-20.146.27 1 / 1

