

## Gouvernement du Canada Government of Canada

RÉSERVE NATIONALE DE FAUNE DE LA BAIE DE L'ISLE VERTE, (QC) BAIE DE L'ISLE-VERTE NATIONAL WILDLIFE AREA, (QC)

### MISE À NIVEAU DE LA MAISON GIRARD UPGRADE OF MAISON GIRARD

No. PROJET TPSGC / PWGSC PROJECT No.: R.079387.001

No. PROJET ECCC / ECCC PROJECT No.: R.1082

21 JUILLET 2017 / JULY 21, 2017 POUR SOUMISSION / FOR TENDER

#### LISTE DES DESSINS / DRAWINGS LIST

#### ARCHITECTURE / ARCHITECTURE

A1 DE/OF 10 PLAN DU SITE, NOTES GÉNÉRALES ET NOTES SPÉCIFIQUES / SITE PLAN, GENERAL NOTES AND SPECIFIC NOTES

A2 DE/OF 10 PLAN DU SOUS-SOL ET NOTES SPÉCIFIQUES / BASEMENT FLOOR PLAN AND SPECIFIC NOTES

A3 DE/OF 10 PLAN DU REZ-DE-CHAUSSÉE ET NOTES SPÉCIFIQUES / GROUND FLOOR PLAN AND SPECIFIC NOTES

A4 DE/OF 10 PLAN DE L'ÉTAGE ET NOTES SPÉCIFIQUES / FLOOR PLAN AND SPECIFIC NOTES

A5 DE/OF 10 ÉLÉVATION AVANT ET ÉLÉVATION LATÉRALE GAUCHE / FRONT ELEVATION AND LEFT LATERAL ELEVATION

A6 DE/OF 10 ÉLÉVATION ARRIÈRE ET ÉLÉVATION LATÉRALE DROITE / REAR ELEVATION AND LEFT LATERAL ELEVATION

A7 DE/OF 10 COUPE TRANSVERSALE ET COUPE LONGITUDINALE / CROSS SECTION AND LONGITUDINAL SECTION

A8 DE/OF 10 NOTES ET ÉLÉVATIONS DES TRAVAUX DE
RÉPARATION AUX PORTES ET FENÊTRES /
NOTES AND ELEVATIONS REPAIRS WORKS OF
DOORS AND WINDOWSREPAIRS

A9 DE/OF 10 DÉTAILS DIVERS / MISCELLANEOUS DETAILS
A10 DE/OF 10 DÉTAILS DIVERS / MISCELLANEOUS DETAILS

#### Projet réalisé par:

TRAVAUX PUBLICS ET SERVICES
GOUVERNEMENTAUX CANADA
ÉQUIPE SERVICES CLIENTS SOCIOCULTUREL
RÉGION DU QUÉBEC

Pour le compte de :

ENVIRONNEMENT ET CHANGEMENT CLIMATIQUE CANADA

SERVICE CANADIEN DE LA FAUNE

#### Project managed by:

PUBLIC WORKS AND GOVERNMENT SERVICES CANADA SOCIOCULTURAL CLIENT SERVICES TEAM QUEBEC RÉGION

On behalf of :

ENVIRONMENT AND CLIMATE CHANGE CANADA

CANADIAN WILDLIFE SERVICE

AUTOCAD 2013

Canada

#### **NOTES GÉNÉRALES**

NG 01 : AVANT DE PROCÉDER À L'EXÉCUTION DES TRAVAUX, L'ENTREPRENEUR ET SES SOUS-TRAITANTS DOIVENT VÉRIFIER TOUTES LES DIMENSIONS ET LES CONDITIONS DES LIEUX. AUCUNE DIMENSION NE DOIT ÊTRE MESURÉE SUR LES PLANS. L'ENTREPRENEUR DOIT AVISER SANS DÉLAI LE REPRÉSENTANT DU MINISTÈRE DE TOUTE CONTRADICTION, ERREUR, OMISSION OU DIVERGENCE AUX PLANS ET DEVIS POUVANT AFFECTER LA QUALITÉ DES TRAVAUX.

#### NG 02 : RAGRÉER, BOUCHER, RÉPARER:

LORSQUE L'UN DE CES MOTS EST INSCRIT AUX PLANS, CELA IMPLIQUE QUE L'ENTREPRENEUR DOIT RÉPARER LES SURFACES NOUVELLEMENT DÉCOUVERTES ET LES OUVERTURES FAITES PAR L'ENTREPRENEUR EN UTILISANT LES MÊMES MATÉRIAUX ADJACENTS DE REMPLISSAGE ET DE FINITION AFIN QUE LES NOUVELLES SURFACES SOIENT DE NIVEAUX ET D'APPARENCES IMPECCABLES (NE PLUS VOIR LES TRACES DES ÉLÉMENTS

NG 03 : TOUS LES CHOIX DE COULEURS ET DE FINIS SERONT SPÉCIFIÉS PAR LE REPRÉSENTANT DU MINISTÈRE.

NG 04 : TOUTES LES PORTES ET FENÊTRES DOIVENT ÊTRE REPEINTES. LES SURFACES QUI DOIVENT ÊTRE PEINTES INCLUENT: LES FACES EXTÉRIEURES ET INTÉRIEURES DES CONTRE-FENÊTRES ET DES FENÊTRES, LES FACES EXTÉRIEURES ET INTÉRIEURES DES CONTRE-PORTES ET DES PORTES, LES SURFACES ENTRE LA CONTRE-FENÊTRE ET LA FENÊTRE, LES SURFACES ENTRE LA CONTRE-PORTE ET LA PORTE, LES BOISERIES

NG 05 : TOUTES PIÈCES DE BOIS OXYDÉES, NOIRCIES OU RECOUVERTES DE MOUSSE DOIVENT ÊTRE NETTOYÉES ET SABLÉES JUSQU'AU BOIS SAIN AVANT D'ÊTRE REPEINTES. AUCUNE PIÈCE DE BOIS POURRIE NE DOIT ÊTRE REPEINTE.

NG 06 : LORS DU REMPLACEMENT DES PIÈCES DE BOIS POURRIES, UTILISER DES PIÈCES DE BOIS DE CÈDRE RECOUVERTES D'UN APPRÊT ET D'UNE COUCHE DE PEINTURE SUR TOUTES LES FACES AVANT LA POSE. FAÇONNER DES ENTURES FACILITANT L'ÉGOUTTEMENT (45 DEGRÉS VERS L'EXTÉRIEUR) ET Y APPLIQUER PROPREMENT UN SCELLANT, APPROUVÉ PAR LE REPRÉSENTANT DU MINISTÈRE, AVANT LE REPEINTURAGE.

NG 07 : TOUTES LES CONTRE-FENÊTRES DOIVENT ÊTRE RABOTÉES POUR OBTENIR UN ESPACE MINIMUM DE 4mm ENTRE LE BÂTI ET LE BATTANT. LE BAS DES CONTRE-FENÊTRES DOIT AVOIR LE MÊME ANGLE QUE LA TABLETTE POUR OBTENIR UN ESPACE UNIFORME CÔTÉ INTÉRIEUR ET EXTÉRIEUR SOUS TOUTE LA SURFACE. INSTALLER UN TREILLIS DE PLASTIQUE AGRAFÉ SOUS LA CONTRE-FENÊTRE, VOIR DÉTAIL #9 FEUILLE A9.

NG 08 : TOUS LES COUPE-FROIDS (PORTES ET FENÊTRES) DOIVENT ÊTRE REMPLACÉS PAR DES COUPE-FROIDS DU MÊME TYPE QUE CEUX EXISTANTS. SOIT : DES BOUDINS EN SILICONE DE DIMENSION APPROPRIÉ. INSÉRÉS DANS LE CADRE.

NG 09 : PRÉPARER ET REPEINDRE LES GALERIES ET LA RAMPE, INCLUANT TOUTES LES COMPOSANTES (PLANCHERS, POTEAUX, GARDE-CORPS ET ESCALIERS (EXCLUANT LE PLAFOND DE LA GALERIE AVANT).

NG 10 : RETIRER TOUTES LES GRILLES DE VENTILATION DES SOFFITES. PERCER DES OUVERTURES POUR PERMETTRE LA VENTILATION ADÉQUATE DE LA TOITURE, VOIR DÉTAIL #11 FEUILLE A9. REPEINDRE TOUTES LES GRILLES DE VENTILATION ET LES REMETTRE EN PLACE.

#### **GENERAL NOTES**

GN 01: BEFORE UNDERTAKING THE WORK, THE CONTRACTOR AND ITS SUBCONTRACTORS MUST VERIFY ALL DIMENSIONS AND CONDITIONS OF THE PREMISES. NO DIMENSION SHALL BE MEASURED ON THE PLANS. THE CONTRACTOR SHALL PROMPTLY NOTIFY THE DEPARTMENTAL REPRESENTATIVE OF ANY CONTRADICTION, ERROR, OMISSION OR DIVERGENCE IN PLANS AND SPECIFICATIONS THAT MAY AFFECT THE QUALITY OF THE WORK.

WHEN ONE OF THESE WORDS IS WRITTEN ON THE PLANS. THIS ASSUMES THAT THE CONTRACTOR MUST REPAIR THE NEWLY EXPOSED SURFACES

AND THE OPENINGS MADE BY THE CONTRACTOR USING THE SAME ADJACENT FILLING AND FINISHING MATERIALS SO THAT THE NEW SURFACES ARE PLANE AND IMPECCABLE APPEARANCES (NO LONGER SEE THE TRACES OF DISMANTLED ELEMENTS).

GN 03: ALL COLOR AND FINISH CHOICES WILL BE SPECIFIED BY THE DEPARTMENTAL REPRESENTATIVE.

GN 04: THE SURFACES OF THE WINDOWS TO BE PAINTED INCLUDE: THE EXTERIOR AND INTERIOR FACES OF THE STORM WINDOWS AND THE WINDOWS. THE EXTERIOR AND INTERIOR FACES OF THE STORM DOORS AND DOORS, THE SURFACES BETWEEN THE STORM WINDOW AND THE WINDOW, THE SURFACES BETWEEN THE STORM DOOR AND THE DOOR, THE WOODWORK AND FRAMES.

GN 05: ALL PIECES OF WOOD OXIDIZED, BLACKENED OR COVERED WITH MOSS MUST BE CLEANED AND SANDED TO THE HEALTHY WOOD BEFORE BEING REPAINTED. NO PIECES OF ROTTEN WOOD SHOULD BE REPAINTED.

GN 06: WHEN REPLACING ROTTED PIECES OF WOOD, USE CEDAR WOOD PARTS COVERED WITH PRIMER ON ALL SIDES BEFORE INSTALLATION. SHAPE SCAREED JOINT FACILITATING DRAINING (45 DEGREES OUTWARD) AND APPLY CLEANLY A SEALER, APPROVED BY THE DEPARTMENTAL

GN 07: ALL STORM WINDOWS MUST BE PLANNED TO OBTAIN A MINIMUM CLEARANCE OF 4 mm BETWEEN THE FRAME AND THE WING. THE BOTTOM OF THE STORM WINDOWS MUST HAVE THE SAME ANGLE AS THE WINDOW SILL TO ACHIEVE A UNIFORM SPACE BETWEEN INSIDE AND OUTSIDE. INSTALL A STAPLED PLASTIC MESH UNDER THE STORM WINDOW, SEE DETAIL #9 FEUILLE A9.

GN 08: REPLACED ALL WEATHER-STRIPS (DOORS AND WINDOWS) BY SAME TYPE AS THE EXISTING ONES: SILICONE WEATHER-STRIPS OF APPROPRIATE SIZE, INSERTED IN THE FRAME.

GN 09: PREPARE AND REPAINT GALLERIES AND RAMP, INCLUDING ALL COMPONENTS (FLOORS, POLES, GUARDRAILS AND STAIRS (EXCLUDING THE FRONT GALLERY CEILING)).

GN 10: REMOVE ALL VENTILATION GRILLES OF THE SOFFITS. DRILL OPENINGS TO ALLOW ADEQUATE VENTILATION OF THE ROOF, SEE DETAIL #11 SHEET A9. REPAINT AND PUT BACK ALL THE VENTILATION GRILLES.

# ZONE POUR CLÔTURE DE L'ENTREPRENEUR / CHANTIFR / CONTRACTOR SITE FENCE AREA

PLAN DU SITE SITE PLAN

ÉCHELLE/SCALE: 1:250

#### **NOTES SPÉCIFIQUES**

NS 100 : REMPLACER LES PLANCHES ENDOMMAGÉES PAR DES PIÈCES DE BOIS DE MÊME DIMENSION, PRÉAPPRÊTÉES ET PRÉPEINTES SUR TOUTES LES FACES. PRÉVOIR CINQUANTE MÈTRES LINÉAIRES (50 m lin.) DE REMPLACEMENT.

NS 101 : AJOUTER DE L'ISOLANT EN VRAC À BASE DE FIBRE DE CELLULOSE DE MANIÈRE À AVOIR UNE ISOLATION UNIFORME JUSQU'À LA BASE DES CHEVRONS. PRÉVOIR SEPT MÈTRE CUBE (7 m³) D'ISOLANT.

• POUR LES NOUVEAUX MATÉRIAUX : UNE COUCHE D'APPRÊT ET UNE COUCHE DE PEINTURE SUR TOUTES LES FACES AVANT LA POSE. UNE COUCHE DE PEINTURE UNE FOIS EN PLACE. • POUR LES SURFACES EXISTANTES À PEINDRE EN PLACE : UNE COUCHE DE

• APPORTER UN GRAND SOIN À LA PRÉPARATION DES SURFACES EXISTANTES À REPEINDRE.

#### **FERBLANTERIE**

NS 102: PEINDRE LES MURS.

NS 200 : PROCÉDER À L'INSPECTION DE LA COUVERTURE D'ACIER INOXYDABLE ÉTAMÉ. PRÉVOIR DIX MÈTRES LINÉAIRES (10 m lin.) DE SOUDURES DE RÉPARATION.

NS 201 : RETIRER, INSPECTER, RÉPARER, RÉINSTALLER LES GOUTTIÈRES ET LES DESCENTES PLUVIALES EN ACIER INOXYDABLE ÉTAMÉ. PRÉVOIR DIX MÈTRES LINÉAIRES (10 m lin.) DE SOUDURES DE RÉPARATION. LES PENTES DOIVENT ÊTRE AJUSTÉES POUR PERMETTRE L'ÉCOULEMENT ADÉQUAT DE L'EAU.

NS 202 : INSTALLER UN DÉFLECTEUR EN ACIER INOXYDABLE ÉTAMÉ SUR LA GOUTTIÈRE POUR DIRIGER L'EAU QUI COULE DE LA NOUE, VOIR DÉTAIL #10 SUR LA

NS 203 : AJOUTER UNE PANNE D'ÉVAPORATION EN ACIER GALVANISÉ SOUS LA PERSIENNE, VOIR DÉTAIL #10 FEUILLE A9. REMPLACER LES FILTRES MÉDIA DES LUCARNES PAR DES FILTRES DE QUALITÉ COMMERCIALE (MERV 4) À DENSITÉ MOYENNE COMPOSÉ DE FIBRE DE VERRE À FILAMENT CONTINU. 25 mm D'ÉPAISSEUR EN ROULEAUX DE 65 PIEDS. LAISSER L'EXCÉDENT DU ROULEAU AU PROPRIÉTAIRE DANS SON EMBALLAGE D'ORIGINE.

#### ACCÈS AU BÂTIMENT

NS 300 : RÉPARER LES ÉLÉMENTS DE BOIS ENDOMMAGÉ (GALERIES, RAMPES ET GARDE-CORPS)

NS 301 : RETIRER LA MAIN COURANTE, NETTOYER ET RÉPARER, AJOUTER DES MANCHONS ENTRE LES TUBES D'ACIER ET SUR LES EXTRÉMITÉS. ET REMETTRE EN PLACE, VOIR DÉTAIL #3 ET #5 SUR LA FEUILLE A9.

NS 302 : BISEAUTER LE SEUIL POUR QUE L'ÉCART ENTRE LA RAMPE ET LE TERRAIN

NS 400: INSTALLER UN GARDE-CORPS ET DES CONTREMARCHES, VOIR PLAN #1

NS 401 : INSTALLER UNE MAIN COURANTE, VOIR ÉLÉVATION #4 FEUILLE A10.

NS 402 : INSTALLER DES QUARTS DE ROND LE LONG DES MURS. UNE COUCHE D'APPRÊT DEUX COUCHES DE PEINTURE. PRÉVOIR SIX MÈTRES LINÉAIRES (6 m lin.).

NS 403 : MODIFIER LE SEUIL POUR L'ACCÈS UNIVERSEL MAX 12 mm (SALLE DE TOILETTE), VOIR DÉTAIL #7 SUR LA FEUILLE A10.

NS 404 : MODIFIER LA POSITION DU CROCHET PORTEMANTEAU. LE PLACER À 1 200 mm DU SOL MAX. BOUCHER LES TROUS ET REPEINDRE LA PORTE DU CÔTÉ DE LA

NS 405 : MODIFIER LA POSITION DE LA BARRE D'APPUI EXISTANTE SITUÉE PRÈS DE LA TOILETTE. MAX 850 mm DU SOL.

NS 406 : AJOUTER UNE NOUVELLE BARRE D'APPUIS HORIZONTALE DE 600 mm DE LONG AU-DESSUS DE LA TOILETTE. MAX 850 mm DU SOL.

NS 407: MODIFIER LA POSITION DU MIROIR. MAX 1 000 mm DU SOL. NS 408 : MODIFIER LA POSITION DU DISTRIBUTEUR DE SAVONS VERS LA DROITE

ENDOMMAGÉS PAR LE DÉPLACEMENT D'APPAREILS.

POUR PERMETTRE DE DESCENDRE LE MIROIR.

NS 409 : BOUCHER ET RAGRÉER ET REPEINDRE TOUTES LES SURFACES DES MURS

NS 410 : GRATTER, SABLER NETTOYER ET RÉINSTALLER UN GYPSE SUR LA SURFACE DU MUR ENDOMMAGÉ. PLÂTRER POUR ATTEINDRE UNE SURFACE

PARFAITEMENT LISE AVEC LES PLÂTRES CONSERVÉS EN PLACE. APPRÊTER ET REPEINDRE LE MUR. PRÉVOIR DEUX MÈTRES CARRÉ (2 m²) DE RÉPARATION. NS 411: BOUCHER L'OUVERTURE DANS LE PLANCHER. VOIR DÉTAIL #8 SUR LA

NS 412: REHAUSSER LE GARDE-CORPS EXISTANT, VOIR DÉTAIL #8 FEUILLE A10.

#### PORTES, FENÊTRES ET TRAPPES

NS 500 : SEUILS DE PORTE À MODIFIER, MAX 12mm DE DÉNIVELER POUR ACCÈS UNIVERSEL, VOIR DÉTAIL #6 FEUILLE A10.

NS 501 : CONSERVER LA POIGNÉE DE LA PORTE À CLENCHE D'ORIGINE. FIXER LA CLENCHE EN POSITION OUVERTE. AJOUTER UNE NOUVELLE POIGNÉE DE PORTE POUR ACCÈS UNIVERSEL. DE TYPE : SCHLAGE J170 MAR 630. LOCALISATION EXACTE À COORDONNER SUR PLACE.

NS 502 : AJUSTER LA TRAPPE D'ACCÈS MENANT AU GRENIER. AJOUTER UN (1) CYLINDRE AMORTISSEUR CHARGÉS D'AZOTE COMPRIMÉ ET D'HUILE AFIN QUE L'EFFORT DE MANIPULATION NE DÉPASSE PAS 22 KG (50 LBS). TUBE EN ACIER INOXYDABLE 304. AJOUTER TROIS (3) CHARNIÈRES EXTRA ROBUSTES À CINQ CHARNONS AVEC QUATRE COUSSINETS À BILLES, 127mm X 114mm.

NS 503 : AJUSTER LA TRAPPE D'ACCÈS MENANT AU SOUS-SOL. AJOUTER DEUX (2) CYLINDRES AMORTISSEURS CHARGÉS D'AZOTE COMPRIMÉ ET D'HUILE AFIN QUE L'EFFORT DE MANIPULATION NE DÉPASSE PAS 22 KG (50 LBS). TUBE EN ACIER

#### **SPECIFIC NOTES**

SN 100: REPLACE THE ROTTED PARTS WITH PRE-FINISHED PIECES OF WOOD OF THE SAME SIZE PRE -PRIMED AND PRE-PAINT ON ALL SIDES. PROVIDE FIFTY (50 RM) METERS OF ROW FOR REPLACEMENT.

SN 101: ADD CELLULOSE LOOSE-FILL TO ENSURE UNIFORM INSULATION UP TO THE BASE OF THE RAFTERS. PROVIDE SEVEN CUBE METER (7 m³) OF INSULATION. SN 102: PAINT THE WALL:

• FOR NEW MATERIALS: ONE COAT OF PRIMER AND ONE COAT OF PAINT ON ALL THE FACES BEFORE INSTALLATION. ONE COAT OF PAINT ONCE IN • FOR EXISTING SURFACES TO BE PAINTED IN PLACE: ONE COAT OF PAINT. • TAKE GREAT CARE TO PREPARE EXISTING SURFACES TO BE REPAINTED.

SN 200 : INSPECT THE TIN-PLATED STAINLESS STEEL COVER, PROVIDE TEN METERS OF ROW (10RM) FOR WELDING REPAIR.

SN 201 : REMOVE, INSPECT, REPAIR, REINSTALL GUTTERS AND DOWNSPOUTS IN TIN-PLATED STAINLESS STEEL. PROVIDE TEN METERS OF ROW (10RM) FOR WELDING REPAIR. SLOPES MUST BE ADJUSTED TO ALLOW PROPER DRAINAGE OF

SN 202: INSTALL A DEFLECTOR IN PLATED STAINLESS STEEL ON THE GUTTER TO DIRECT THE WATER FLOWING FROM THE VALLEY, SEE DETAIL #10 ON SHEET A9.

SN 203: ADD A GALVANIZED STEEL EVAPORATOR UNDER THE SHUTTER, SEE DETAIL #9 SHEET A9. REPLACE DORMER MEDIA FILTER WITH COMMERCIAL GRADE ( MERV 4 MEDIUM DENSITY FILTER MADE OF CONTINUOUS FILAMENT GLASS FIBER . 25mm THICK IN ROLL OF 65 FEET. LEAVE THE EXCESS OF THE ROLL TO THE OWNER IN ITS ORIGINAL PACKAGING.

#### ACCESS TO THE BUILDING

SN 300 : REPAIR DAMAGED WOOD COMPONENTS (GALLERIES, RAMPS AND

SN 301 : REMOVE, CLEAN AND REPAIR THE HANDRAIL. ADD SLEEVES BETWEEN THE STEEL TUBES AND ON THE ENDS AND REPLACE IT. SEE DETAIL #3 AND #5 ON SHEET

SN 302 : BEVEL THE THRESHOLD TO ELIMINATE THE GAP BETWEEN THE RAMP AND

SN 400: INSTALL A GUARD AND RISERS, SEE PLAN #1 ON SHEET A10.

SN 401: INSTALL A HANDRAIL, SEE ELEVATION #4 ON SHEET A10.

SN 402: INSTALL ROUND MOLDING ALONG THE WALLS. ONE COAT OF PRIMER, TWO COATS OF PAINT. PROVIDE SIX METERS OF ROW (6 RM)

SN 403: CHANGE THRESHOLD FOR UNIVERSAL ACCESS MAX 12MM (WASHROOM).,

SN 404 : CHANGE THE POSITION OF THE COAT HOOK. PLACE IT AT 1200 mm MAX FROM THE GROUND. CLOSE THE HOLES AND REPAINT THE DOOR ON THE TOILET

SN 405 : CHANGE THE POSITION OF THE EXISTING GRAB-BAR NEAR THE TOILET. MAX 850 mm FROM THE GROUND.

SN 406 : ADD A NEW HORIZONTAL GRAB BAR OF 600 mm LONG ABOVE DE TOILET. MAX 850 mm FROM THE GROUND SN 407 : CHANGE THE POSITION OF THE MIRROR. MAX 1000 mm FROM THE GROUND.

SN 408: CHANGE THE POSITION OF THE SOAP DISPENSER TO THE RIGHT TO ALLOW THE MIRROR TO GO DOWN.

SN 409 : CLOSE, REPAIR, AND REPAINT ALL SURFACES OF WALLS DAMAGED BY MOVING APPLIANCES

SN 410 : BRUSH, SAND, CLEAN AND RE-INSTALL GYPSUM ON THE DAMAGED WALL SURFACE. PLASTER TO REACH A PERFECTLY SMOOTH SURFACE WITH THE PLASTER KEPT IN PLACE. PREPARE AND REPAINT THE WALL. PROVIDE TWO SQUARE METERS (2 m<sup>2</sup>) OF REPAIR.

SN 411 : FLOOR OPENING TO CLOSE. SEE DETAIL #8 ON SHEET #10

#### SN 412: ELEVATE THE EXISTING GUARD, SEE DETAIL #8 ON SHEET A10.

DOORS, WINDOWS AND TRAPS SN 500 : DOOR THRESHOLD TO CHANGE, MAX 12 mm VERTICAL DROP FOR

UNIVERSAL ACCESS, SEE DETAIL #6 FEUILLE A10. SN 501 : KEEP THE ORIGINAL DOOR LATCH. HANG THE LATCH TO THE OPEN POSITION. ADD A NEW DOOR HANDLE FOR UNIVERSAL ACCESS OF TYPE SCHLAGE J170 MAR 630. LOCATION MUST BE CHECK ON SITE

SN 502: ADJUST THE TRAPDOOR LEADING TO THE ATTIC. ADD ONE (1) DAMPER CYLINDER LOADED WITH COMPRESSED NITROGEN AND OIL SO THAT THE HANDLING EFFORT DOES NOT EXCEED 22 KG (50LBS). 304 STAINLESS STEEL TUBE. ADD THREE (3) EXTRA STRONG HINGES WITH FIVE KNUCKLES WITH FOUR BALL BEARINGS.

SN 503: ADJUST THE TRAPDOOR LEADING TO THE BASEMENT. ADD TWO (2) DAMPER CYLINDER LOADED WITH COMPRESSED NITROGEN AND OIL SO THAT THE HANDLING EFFORT DOES NOT EXCEED 22 KG (50LBS), 304 STAINLESS STEEL TUBE.



PHOTO #1 / *PHOTO #1* 



PHOTO #2 / *PHOTO #2* 

#### Travaux publics et Services gouvernementaux Government Services Canada Client Services Team Équipe services clients Sociocultural Socioculturel Quebec Region Région du Québec

Canada

POUR SOUMISSION / FOR TENDER 2017/07/21 description A no. du detail B no de la feuille où détail exigé sheet no. where detail required C no. de la feuille où détaillé sheet no. where detailed MAISON GIRARD RNF BAIE DE L'ISLE-VERTE BAIE DE L'ISLE-VERTE NWA MISE À NIVEAU DE LA MAISON GIRARD **UPGRADE OF** MAISON GIRARD


SPECIFIC NOTES Félix Sirois-Vaillancourt, arch. (aaaa/mm/i Drawn E Yves Bélanger, tech. (aaaa/mm/i Approuvé par Approved E Lucie Tremblay, arch. (aaaa/mm/j estionnaire de proiet Proiect manage Félix Sirois-Vaillancourt, arch. Sophie Huot, ing. Sestionnaire principal de projets Project direct Project no. No du projet Project no R.1082 File name No de classement


ARCHITECTURE

PLAN DU SITE NOTES GÉNÉRALES ET NOTES SPÉCIFIQUES SITE PLAN GENERAL NOTES AND


No du projet Nom du fichier A01-PL-SI-R.079387.001.DWG No de plan ou dessin Drawing or plan no No de la feuille A1 de/of 10

TPSGC-PWGSC A1 (841x594)

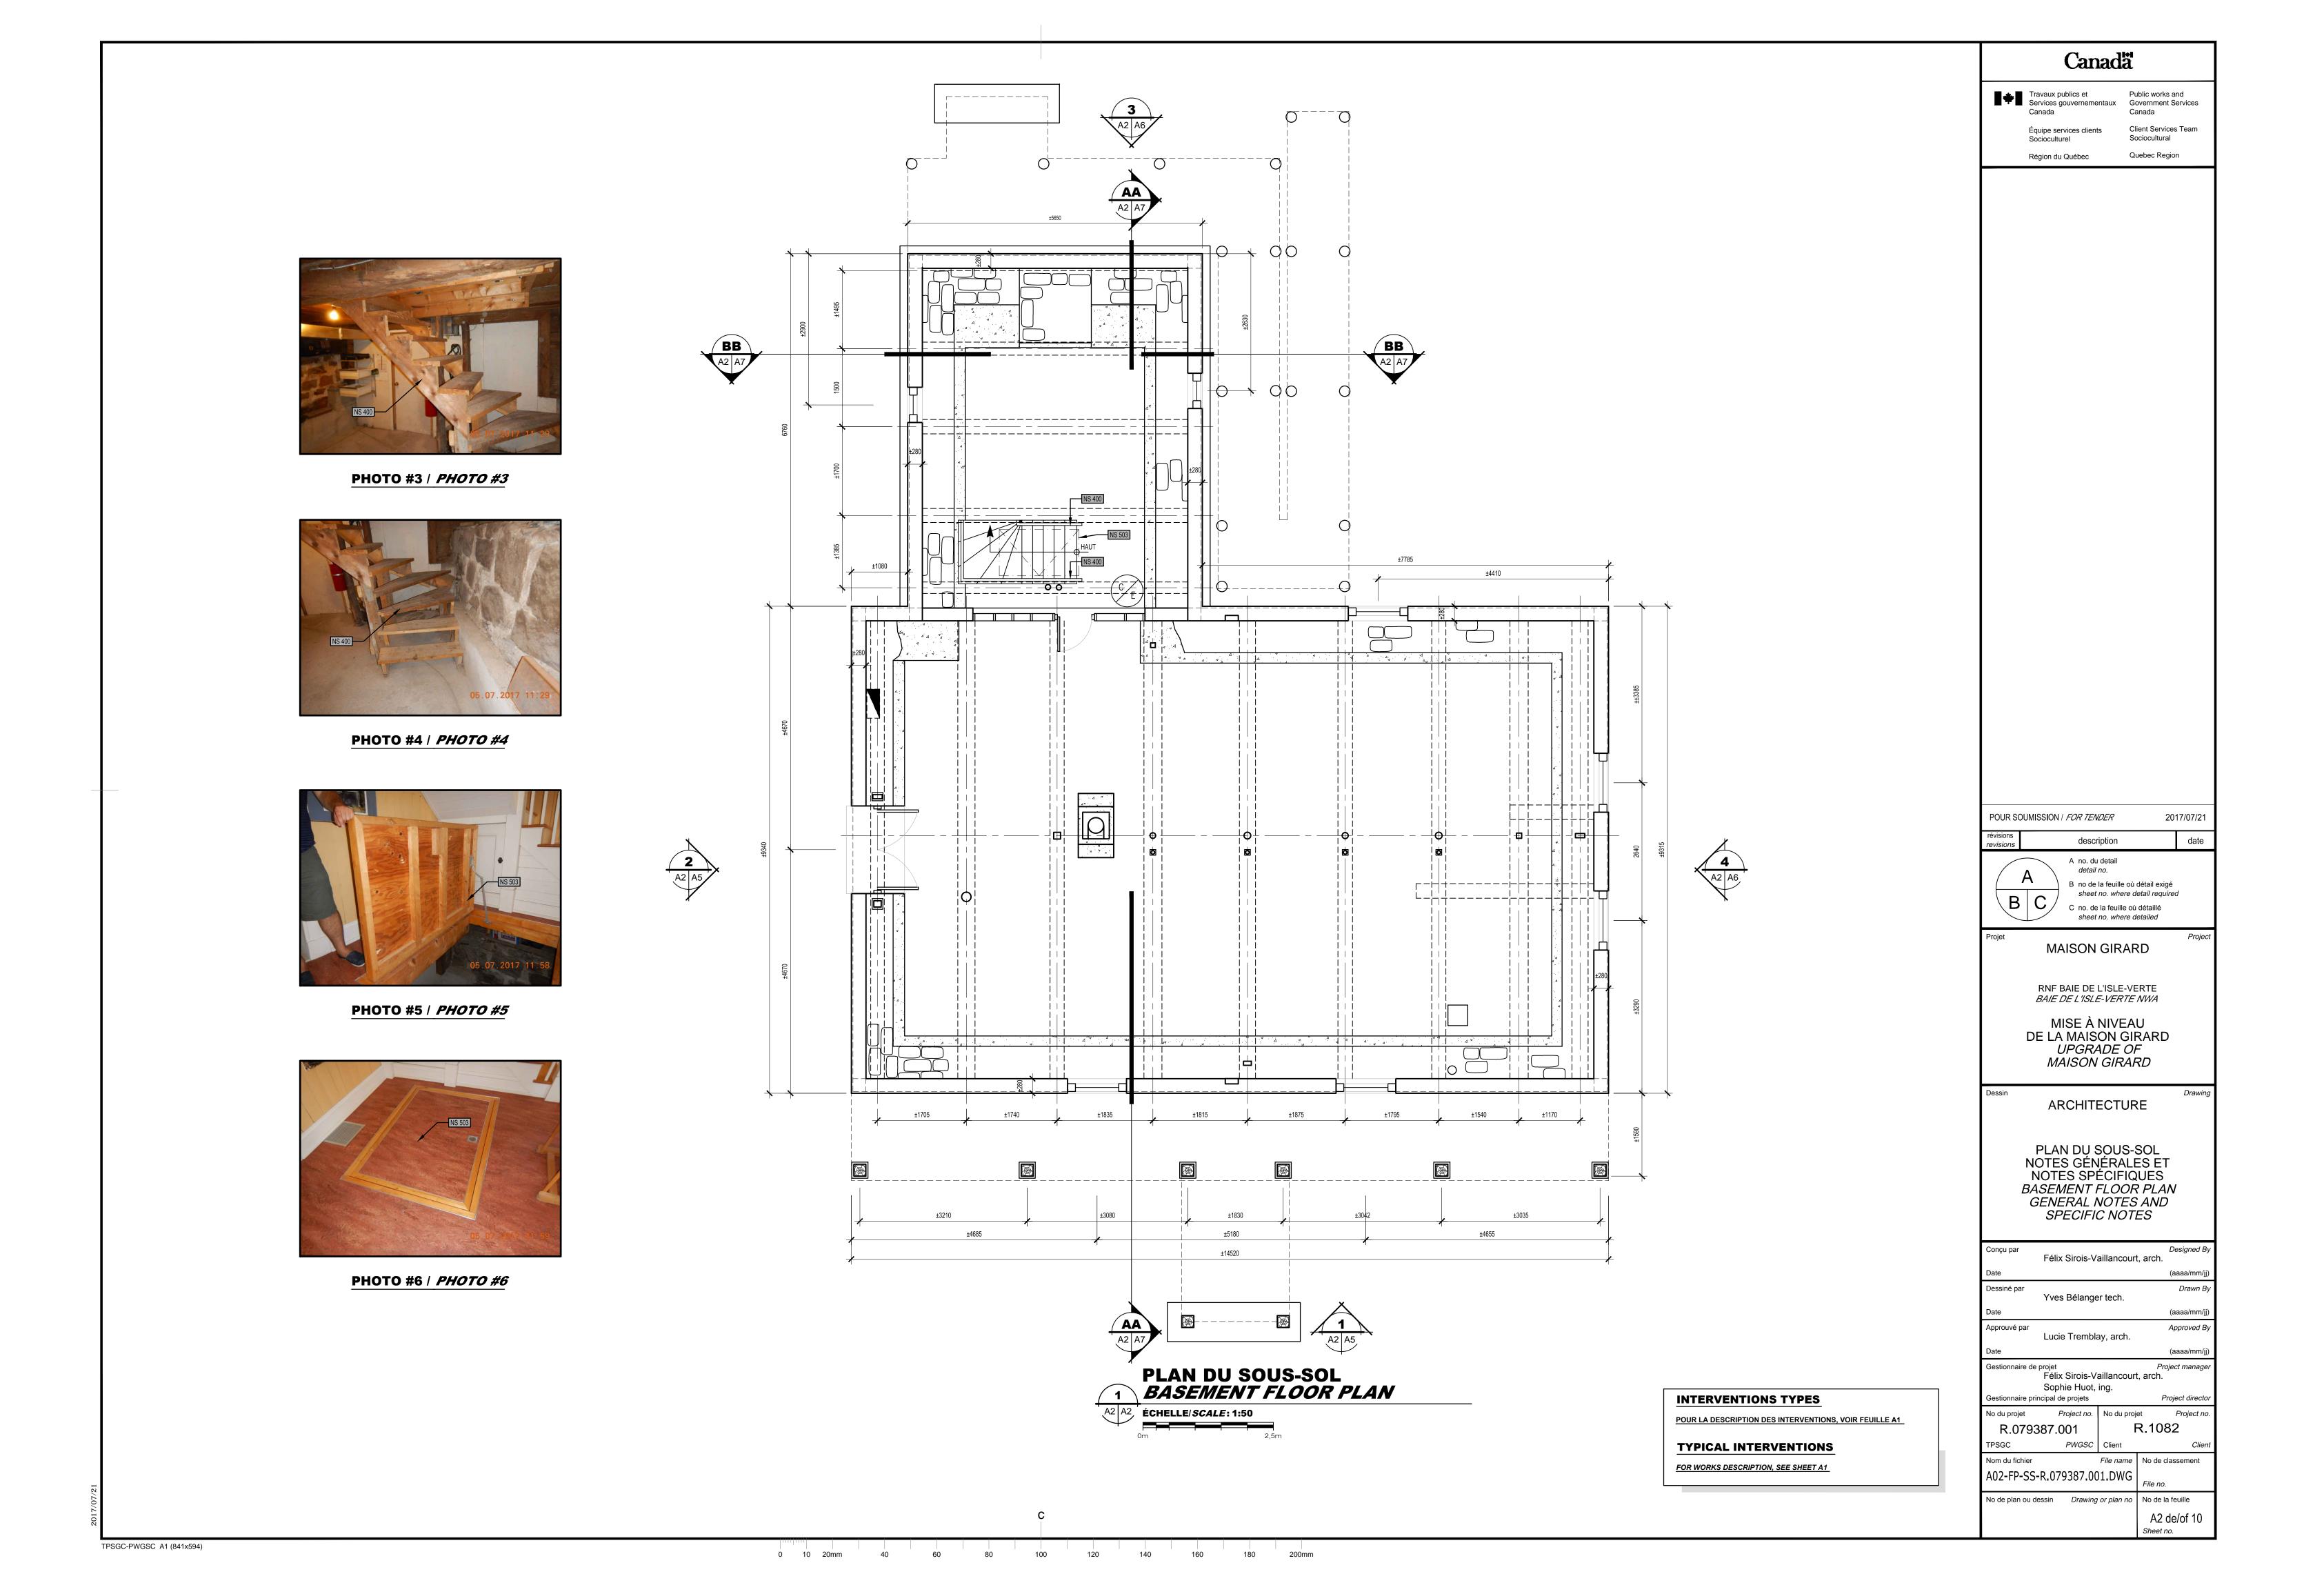


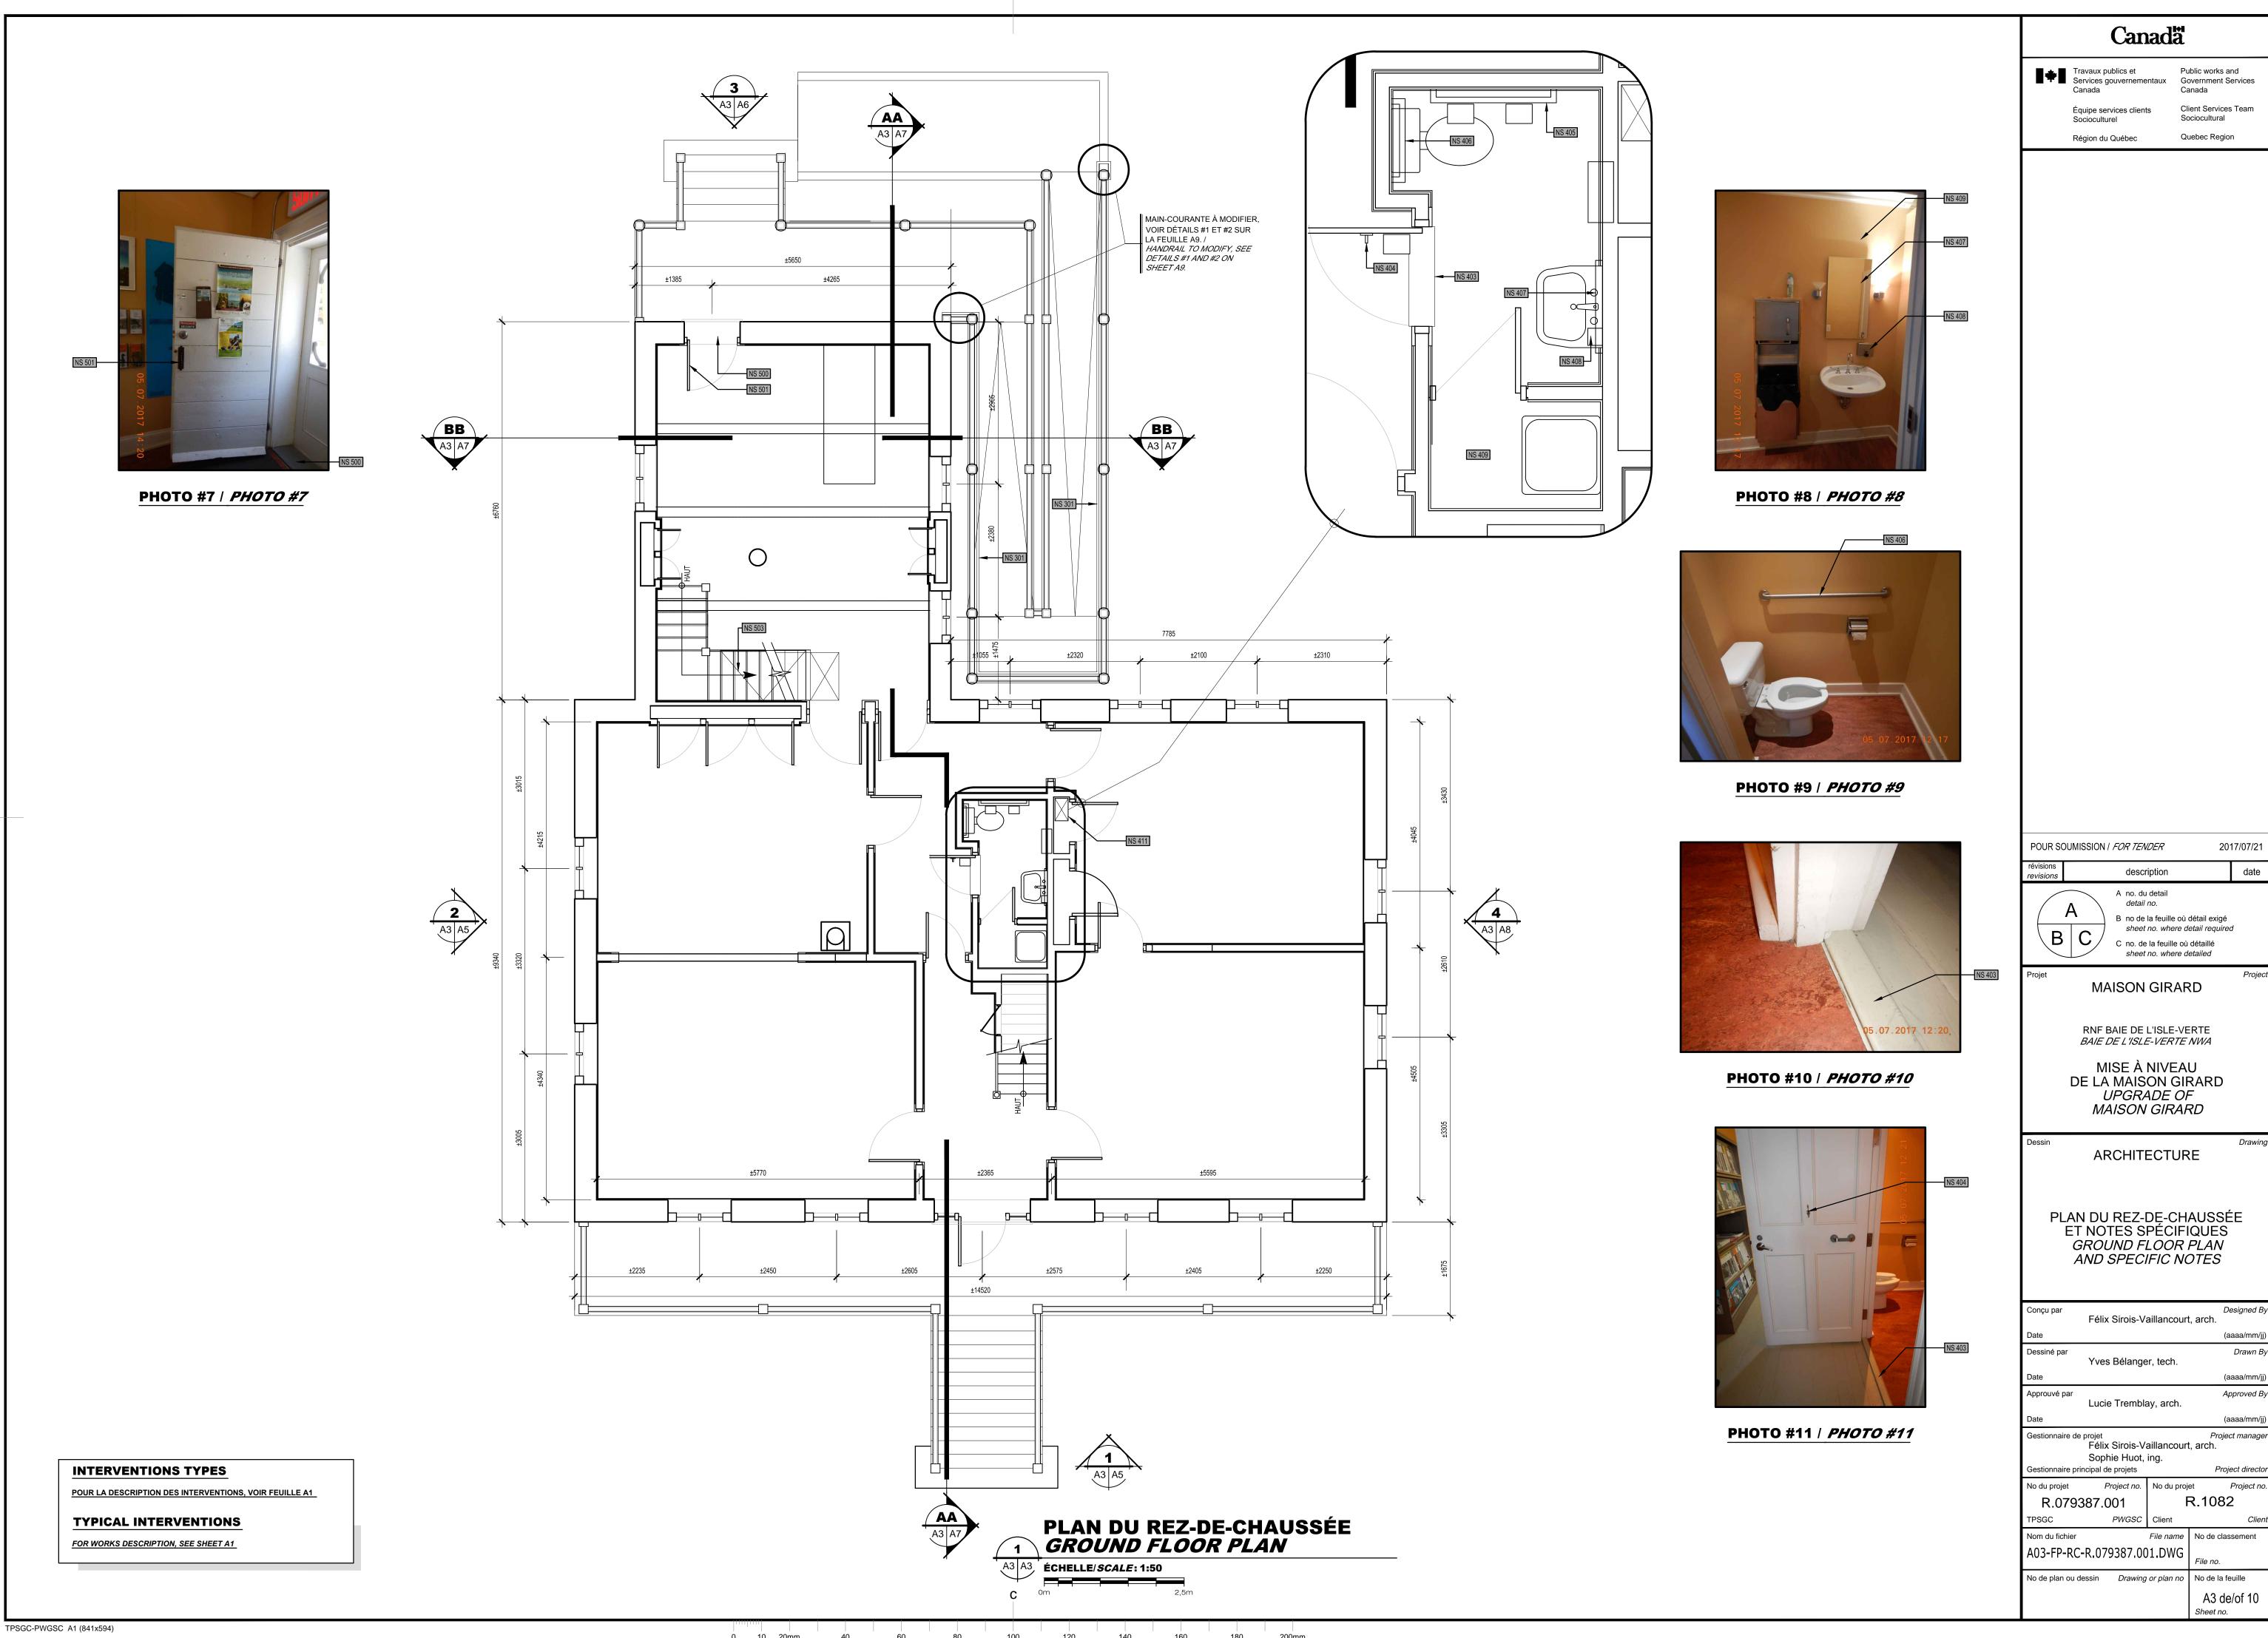

17/07/21

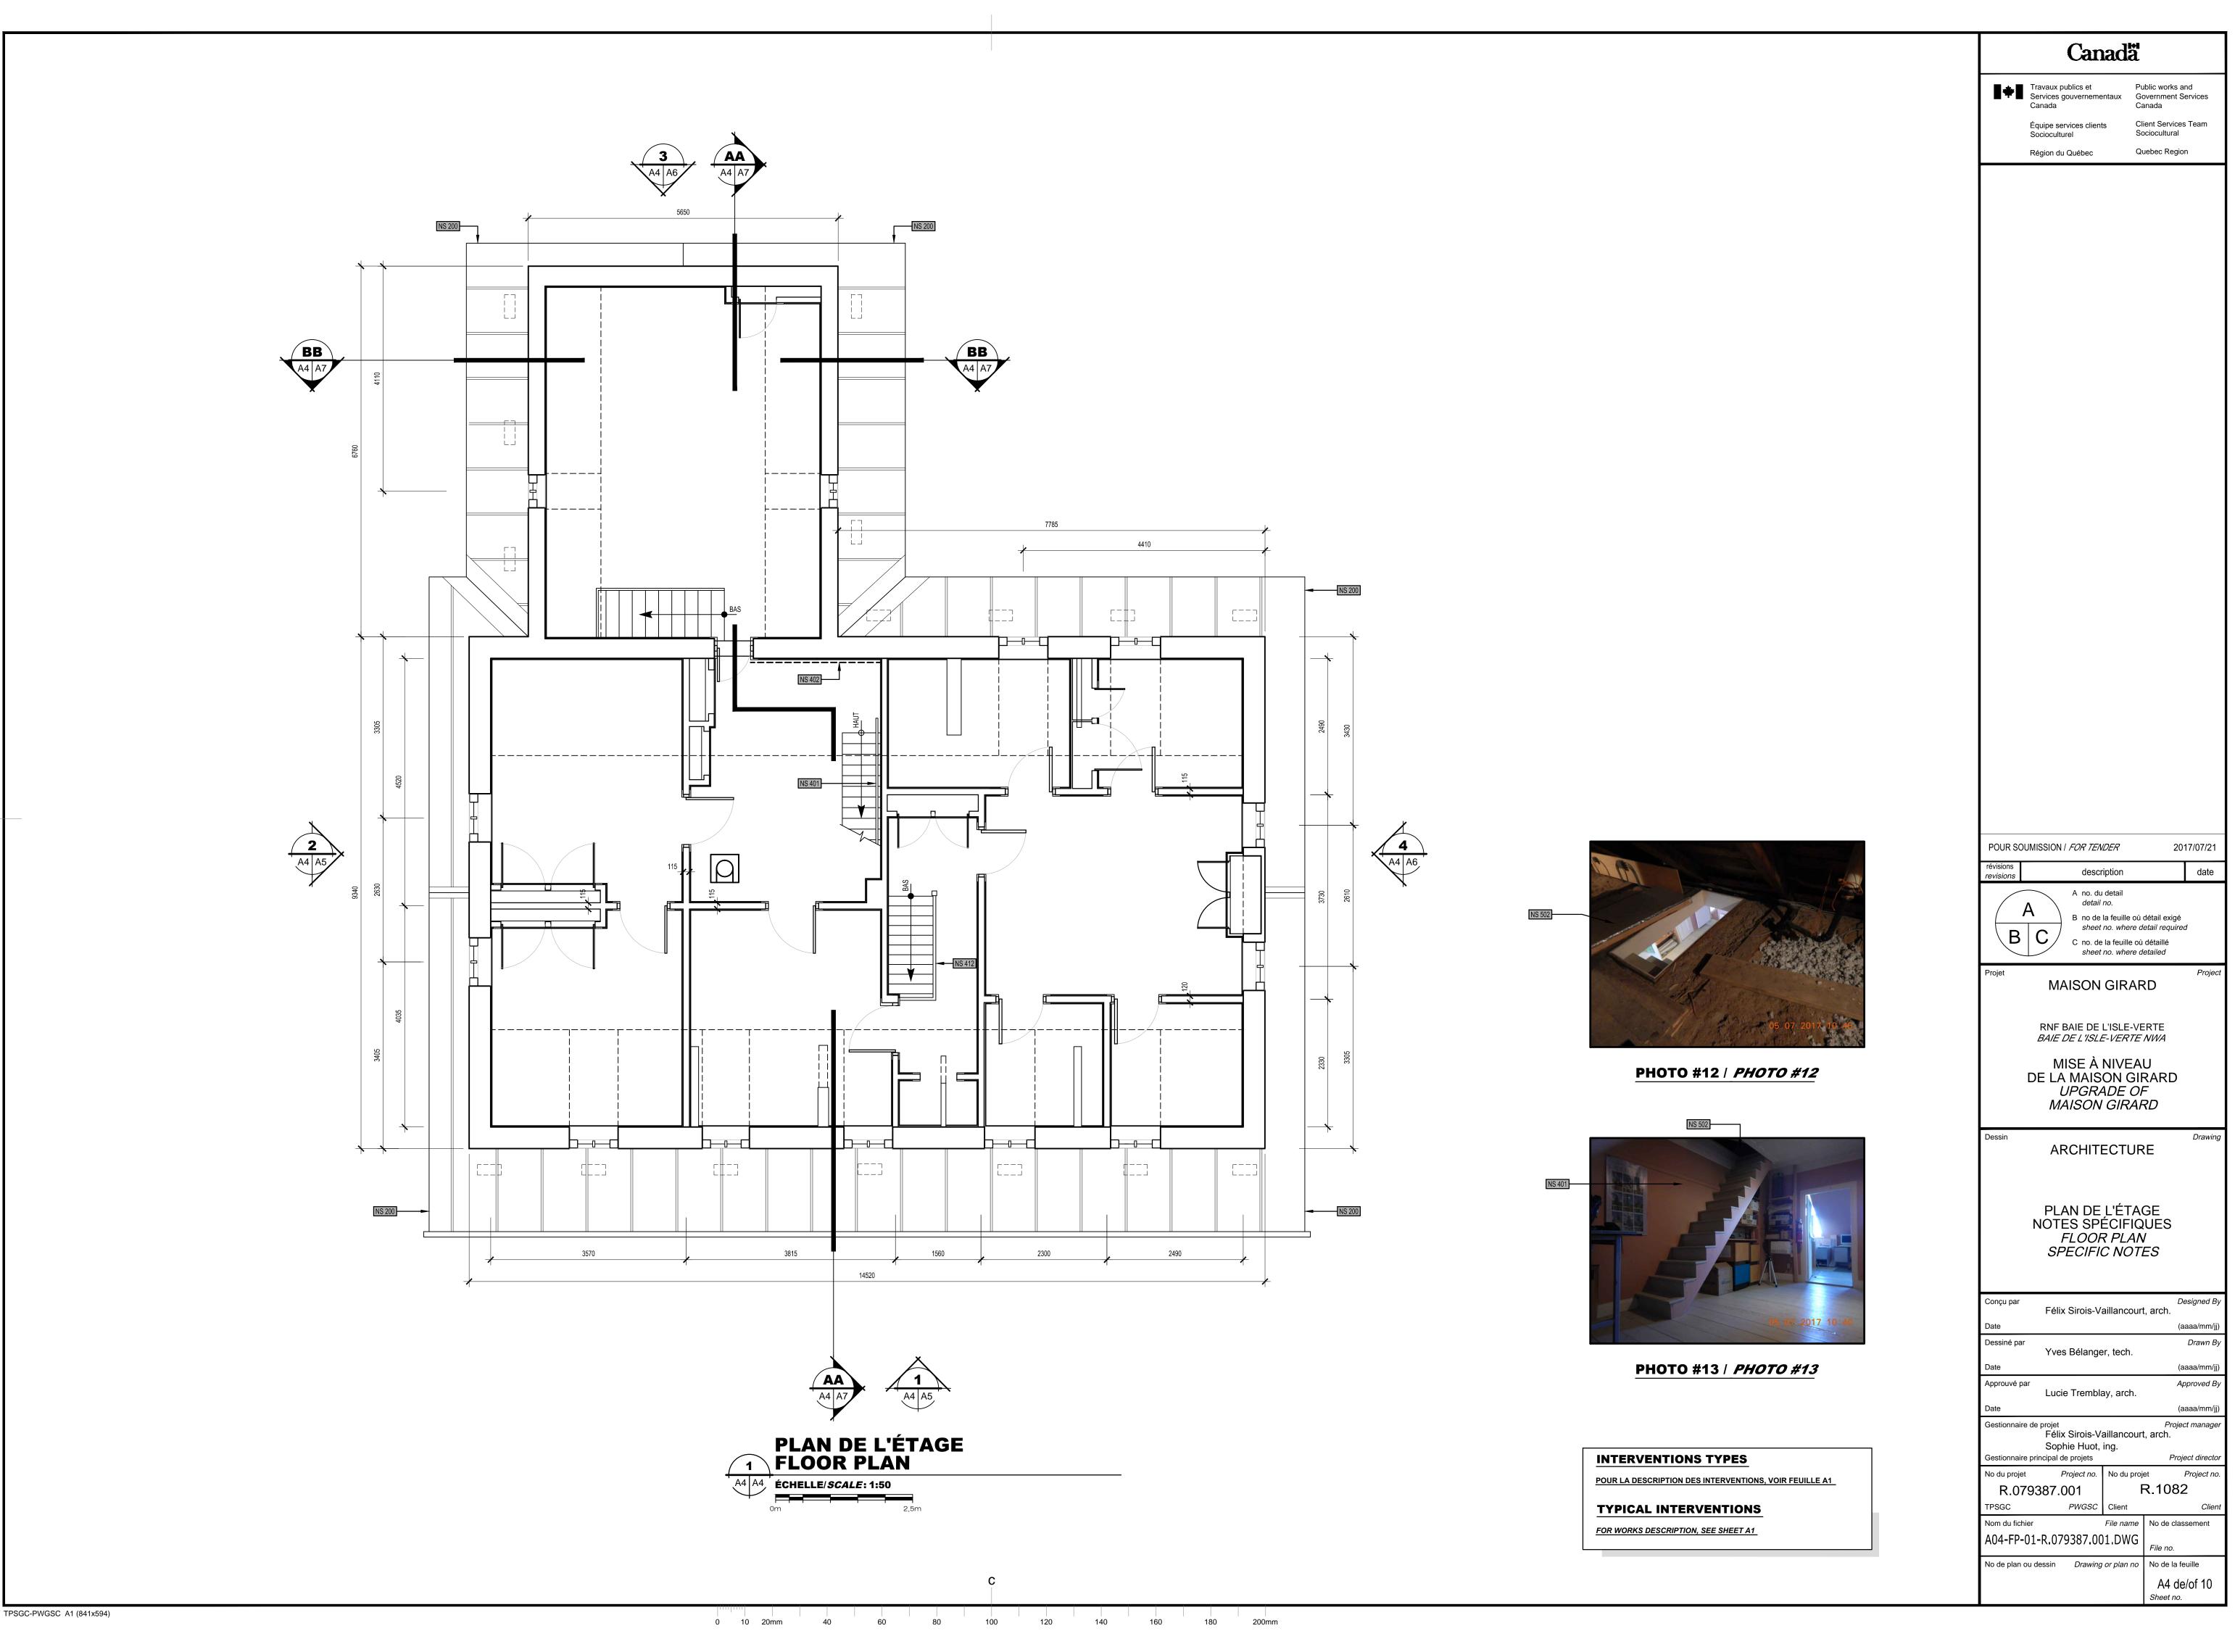

2017/07/21

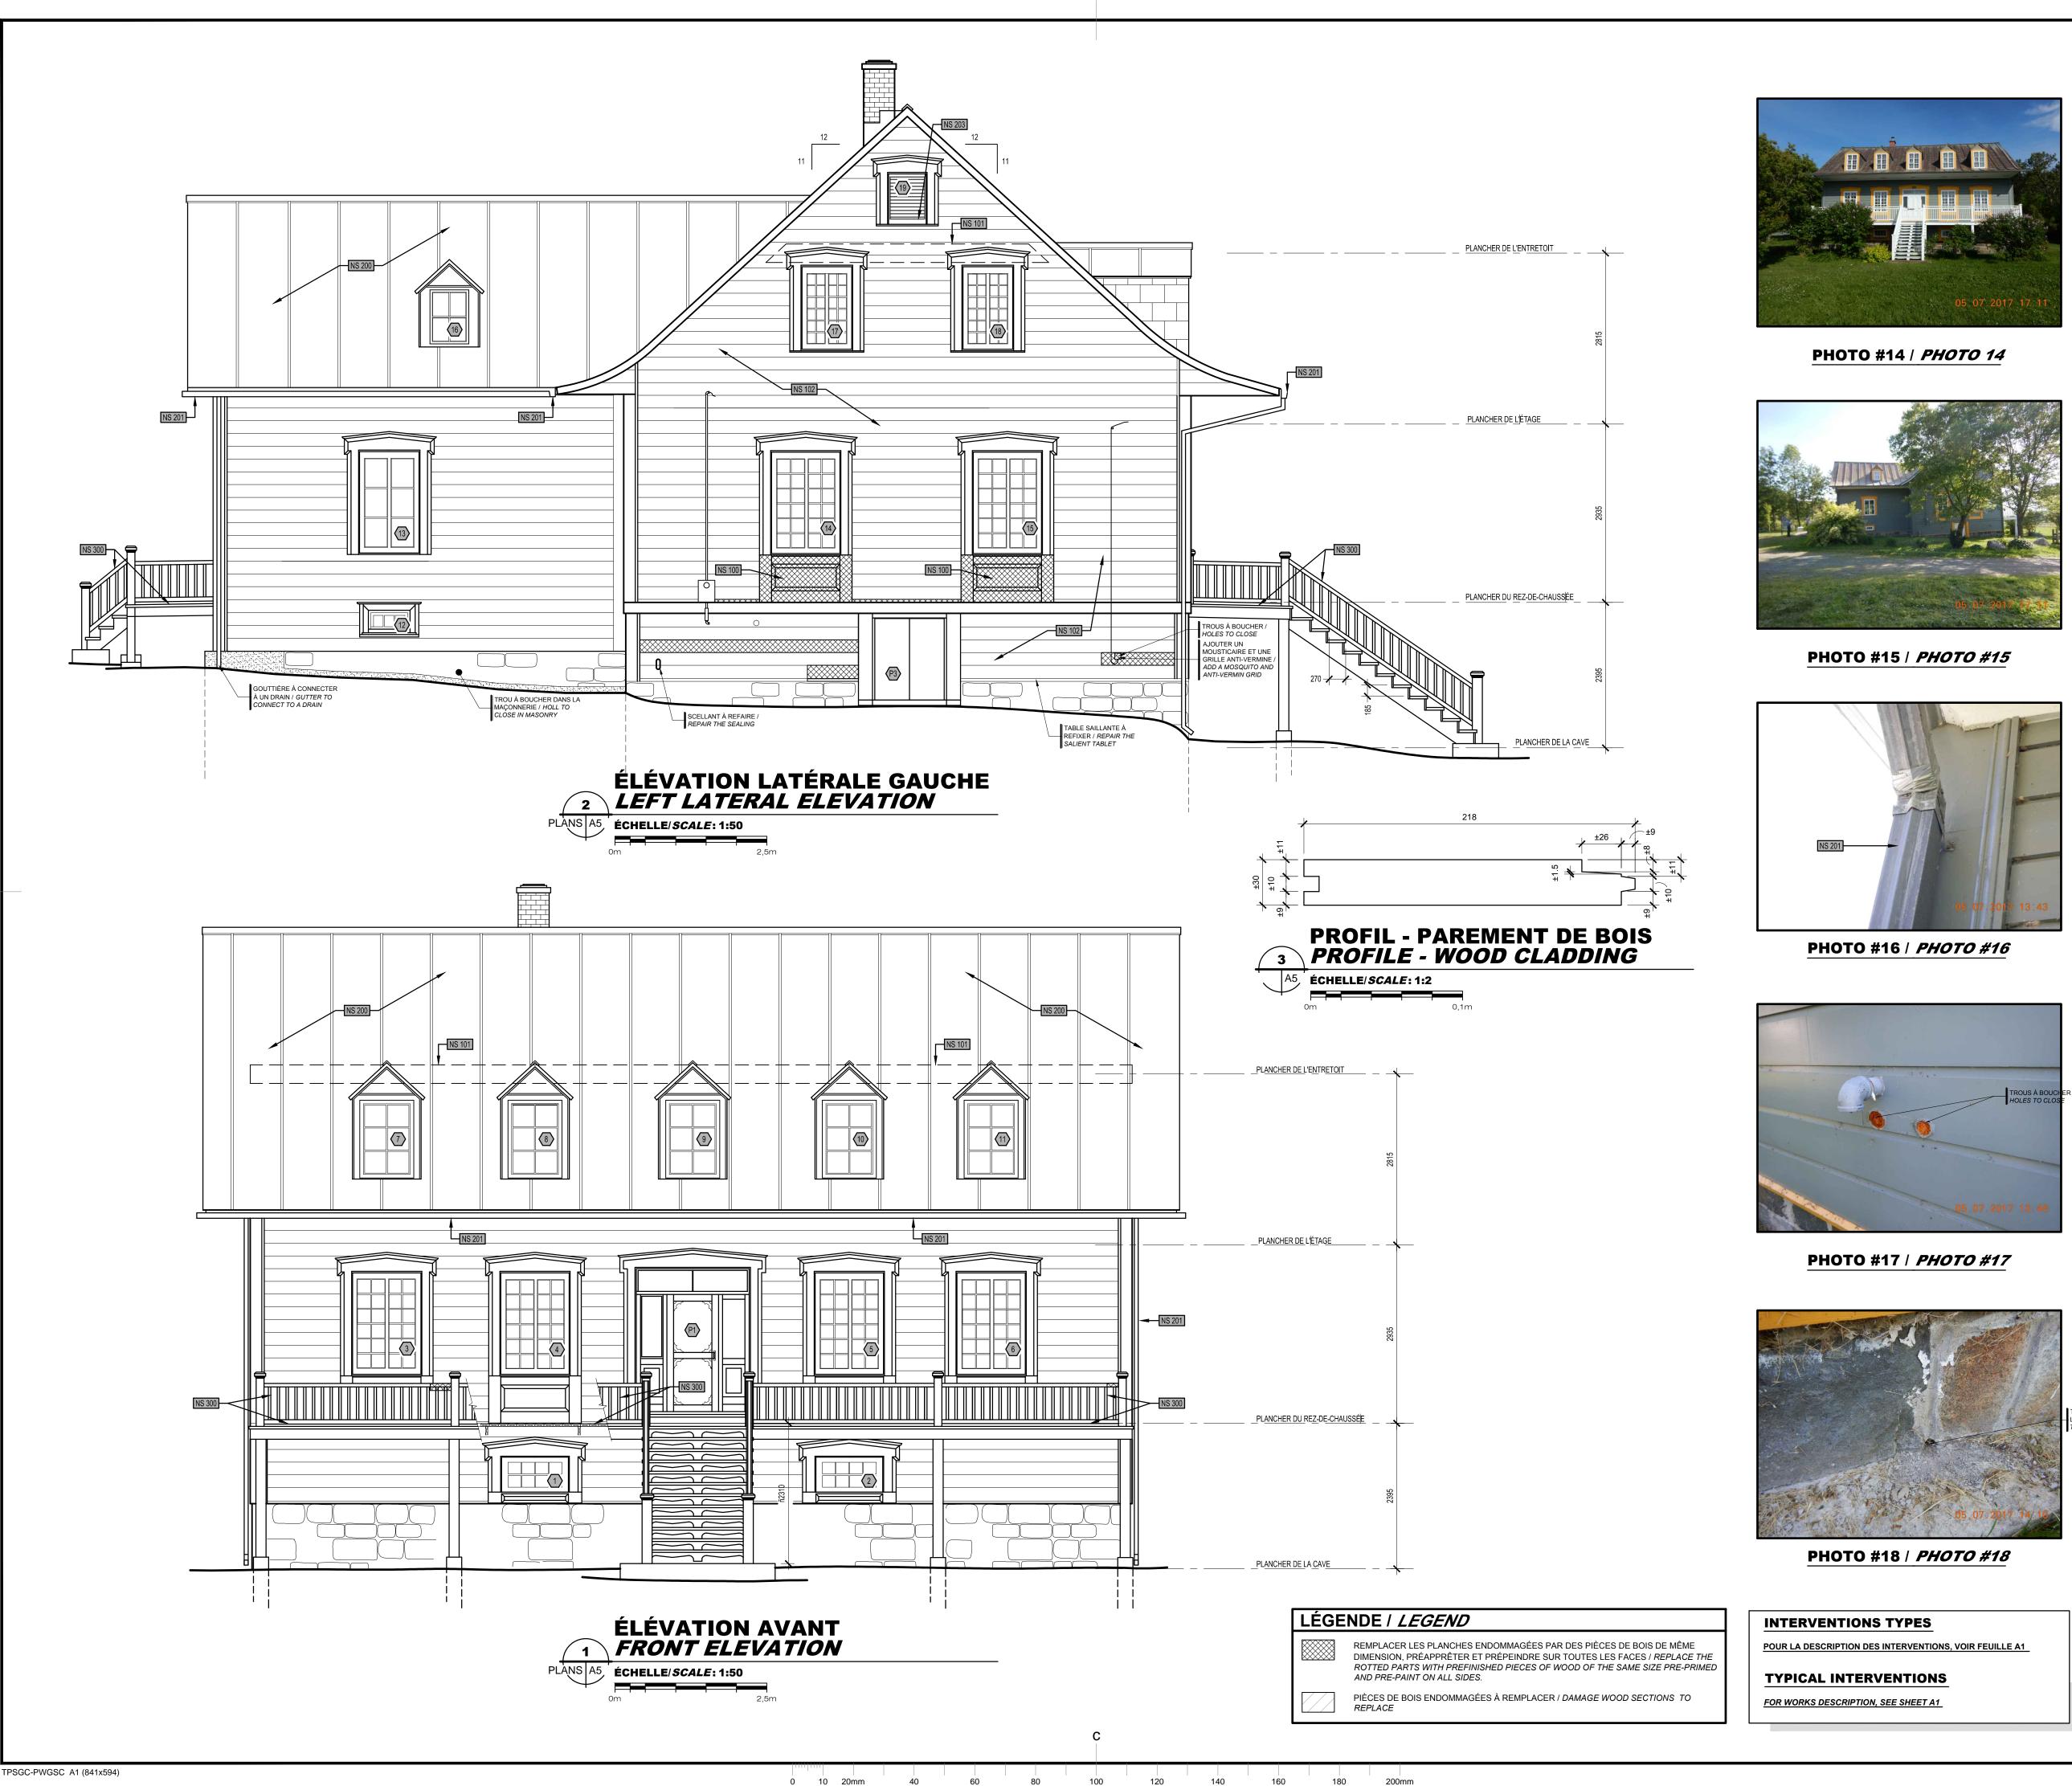



Travaux publics et Public works and Services gouvernementaux Government Services Client Services Team Équipe services clients Quebec Region Région du Québec


Canadä


B no de la feuille où détail exigé sheet no. where detail required C no. de la feuille où détaillé sheet no. where detailed MAISON GIRARD RNF BAIE DE L'ISLE-VERTE BAIE DE L'ISLE-VERTE NWA MISE À NIVEAU DE LA MAISON GIRARD UPGRADE OF MAISON GIRARD ARCHITECTURE ÉLÉVATION AVANT ÉLÉVATION LATÉRALE GAUCHE FRONT ELEVATION LEFT LATERAL ELEVATION

description

POUR SOUMISSION / FOR TENDER

Félix Sirois-Vaillancourt, arch. (aaaa/mm/jj) Drawn By Yves Bélanger, tech. (aaaa/mm/jj) Approved By Approuvé par Lucie Tremblay, arch. (aaaa/mm/jj) Gestionnaire de projet Projet Félix Sirois-Vaillancourt, arch. Project manager Sophie Huot, ing. Sestionnaire principal de projets Project director Project no. No du projet Project no No du projet R.1082 Nom du fichier File name No de classement A05-EL-R.079387.001.DWG No de plan ou dessin Drawing or plan no No de la feuille A5 de/of 10

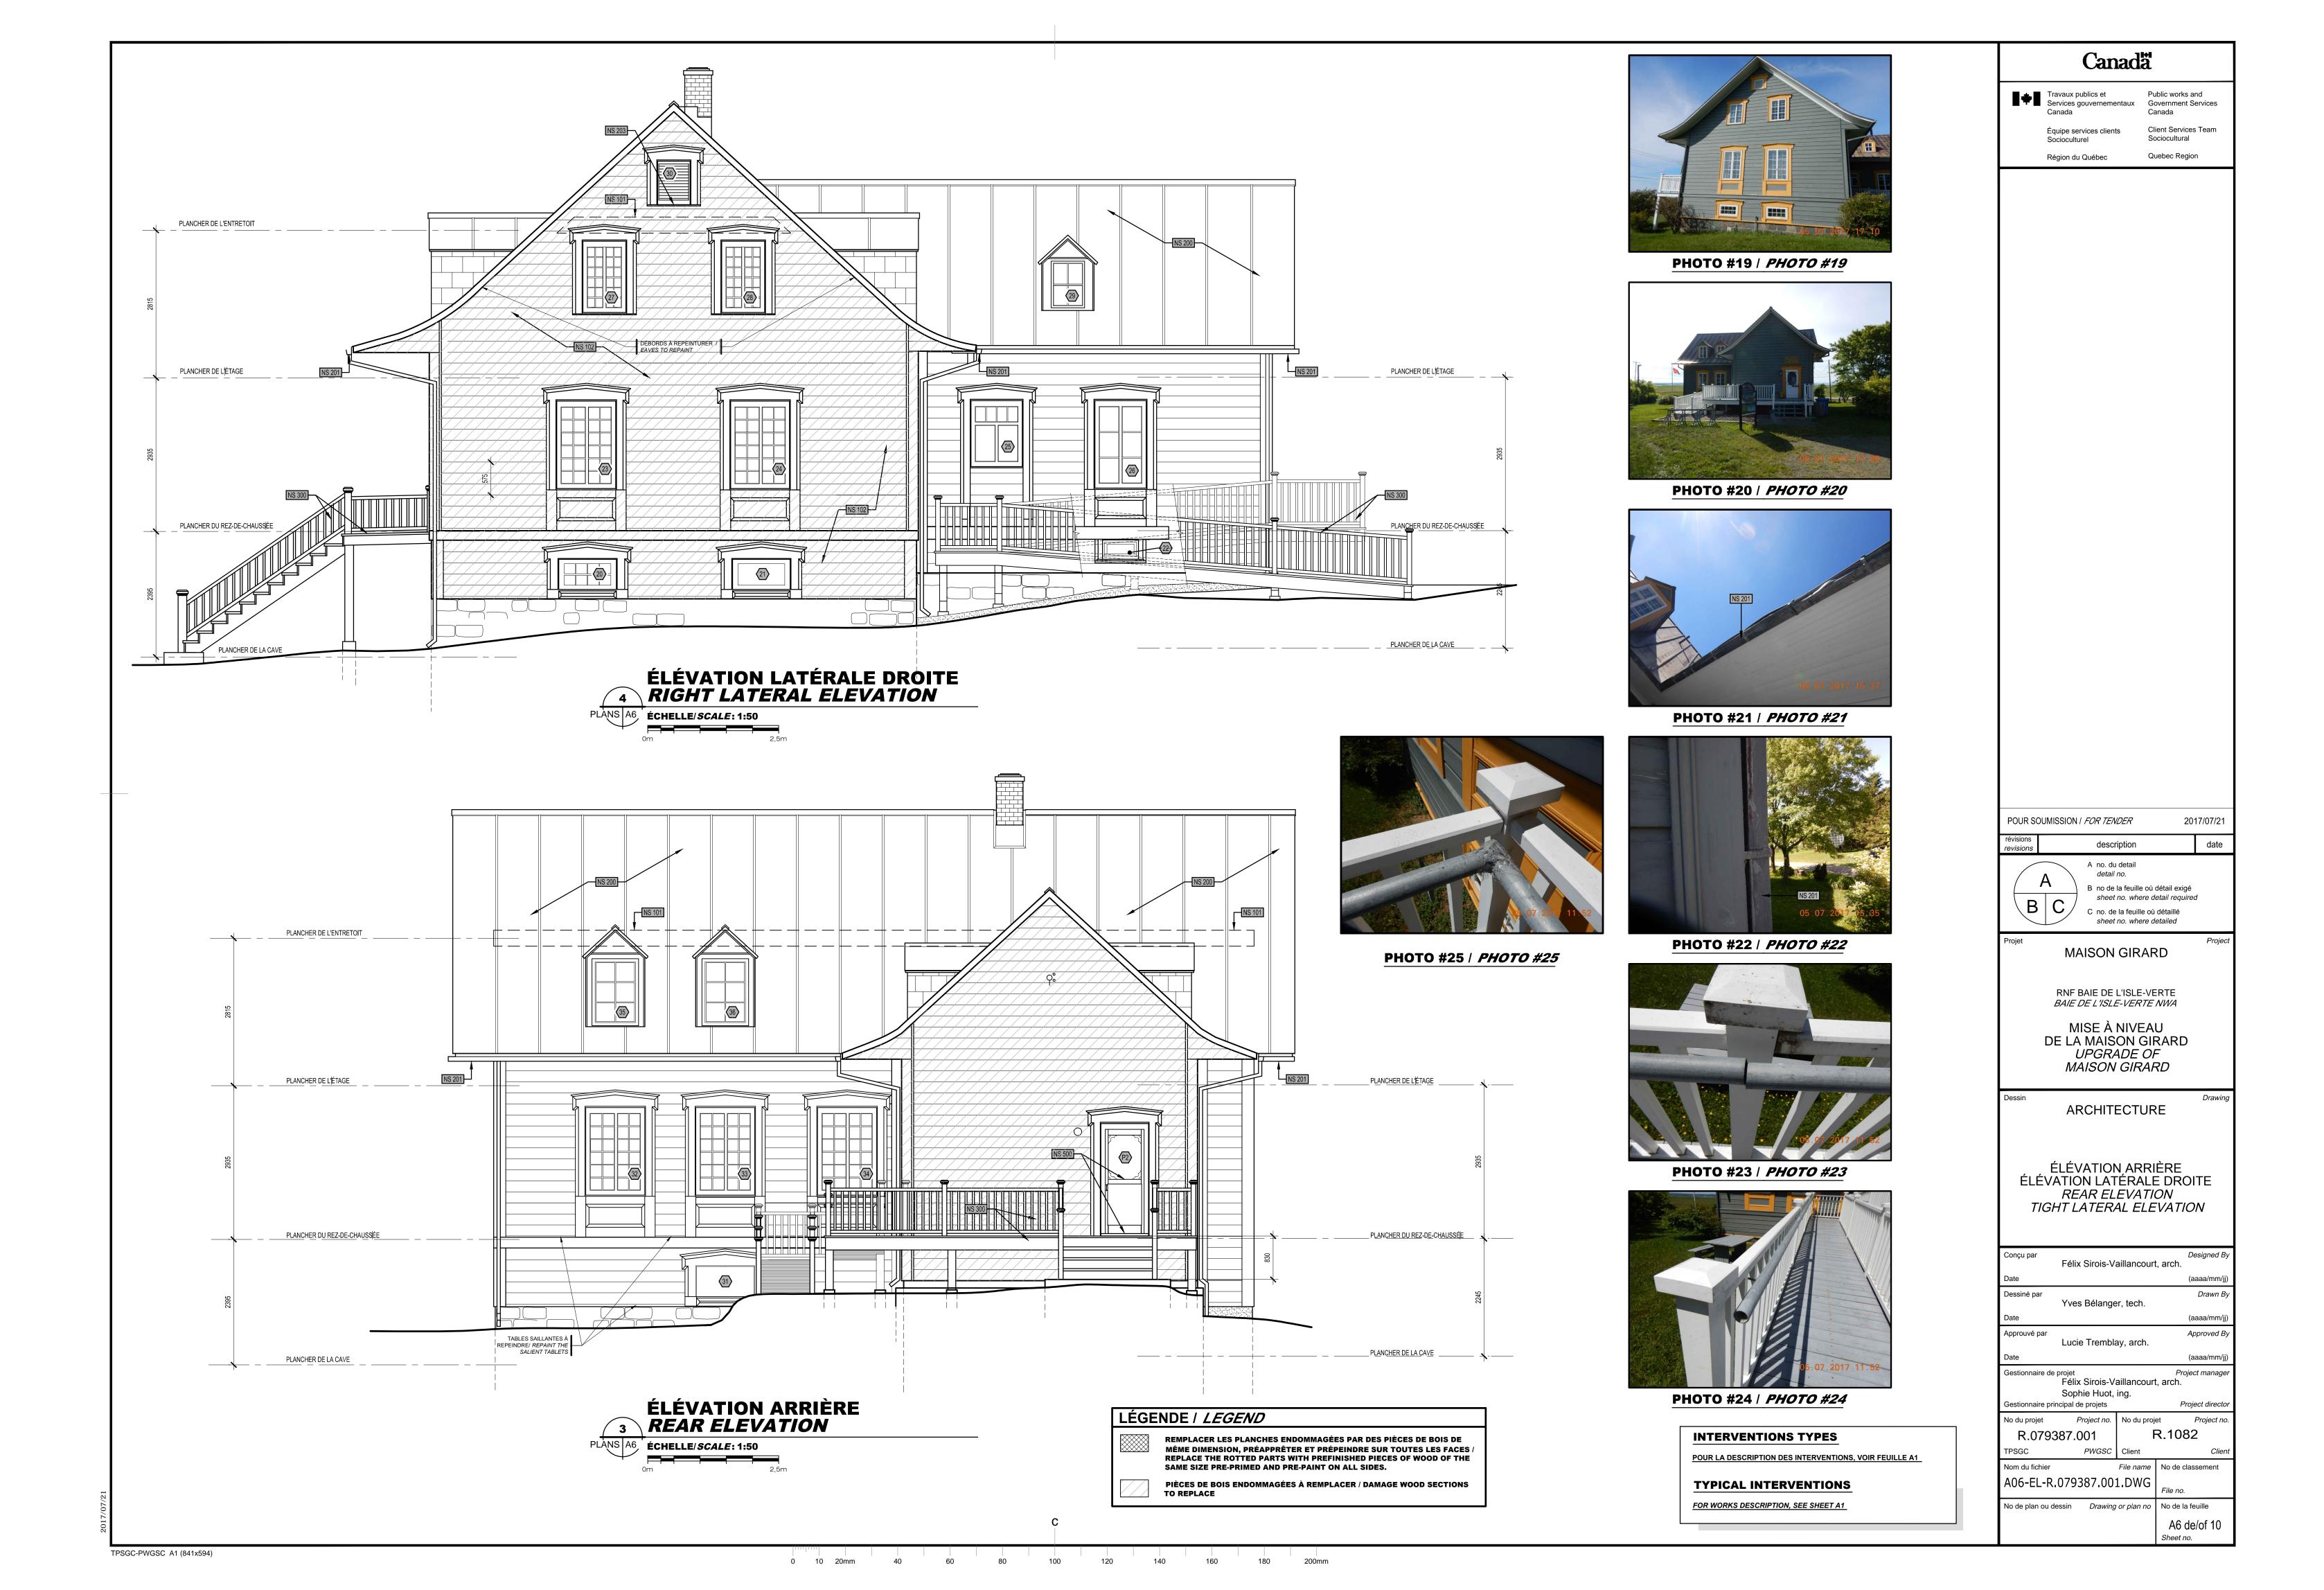

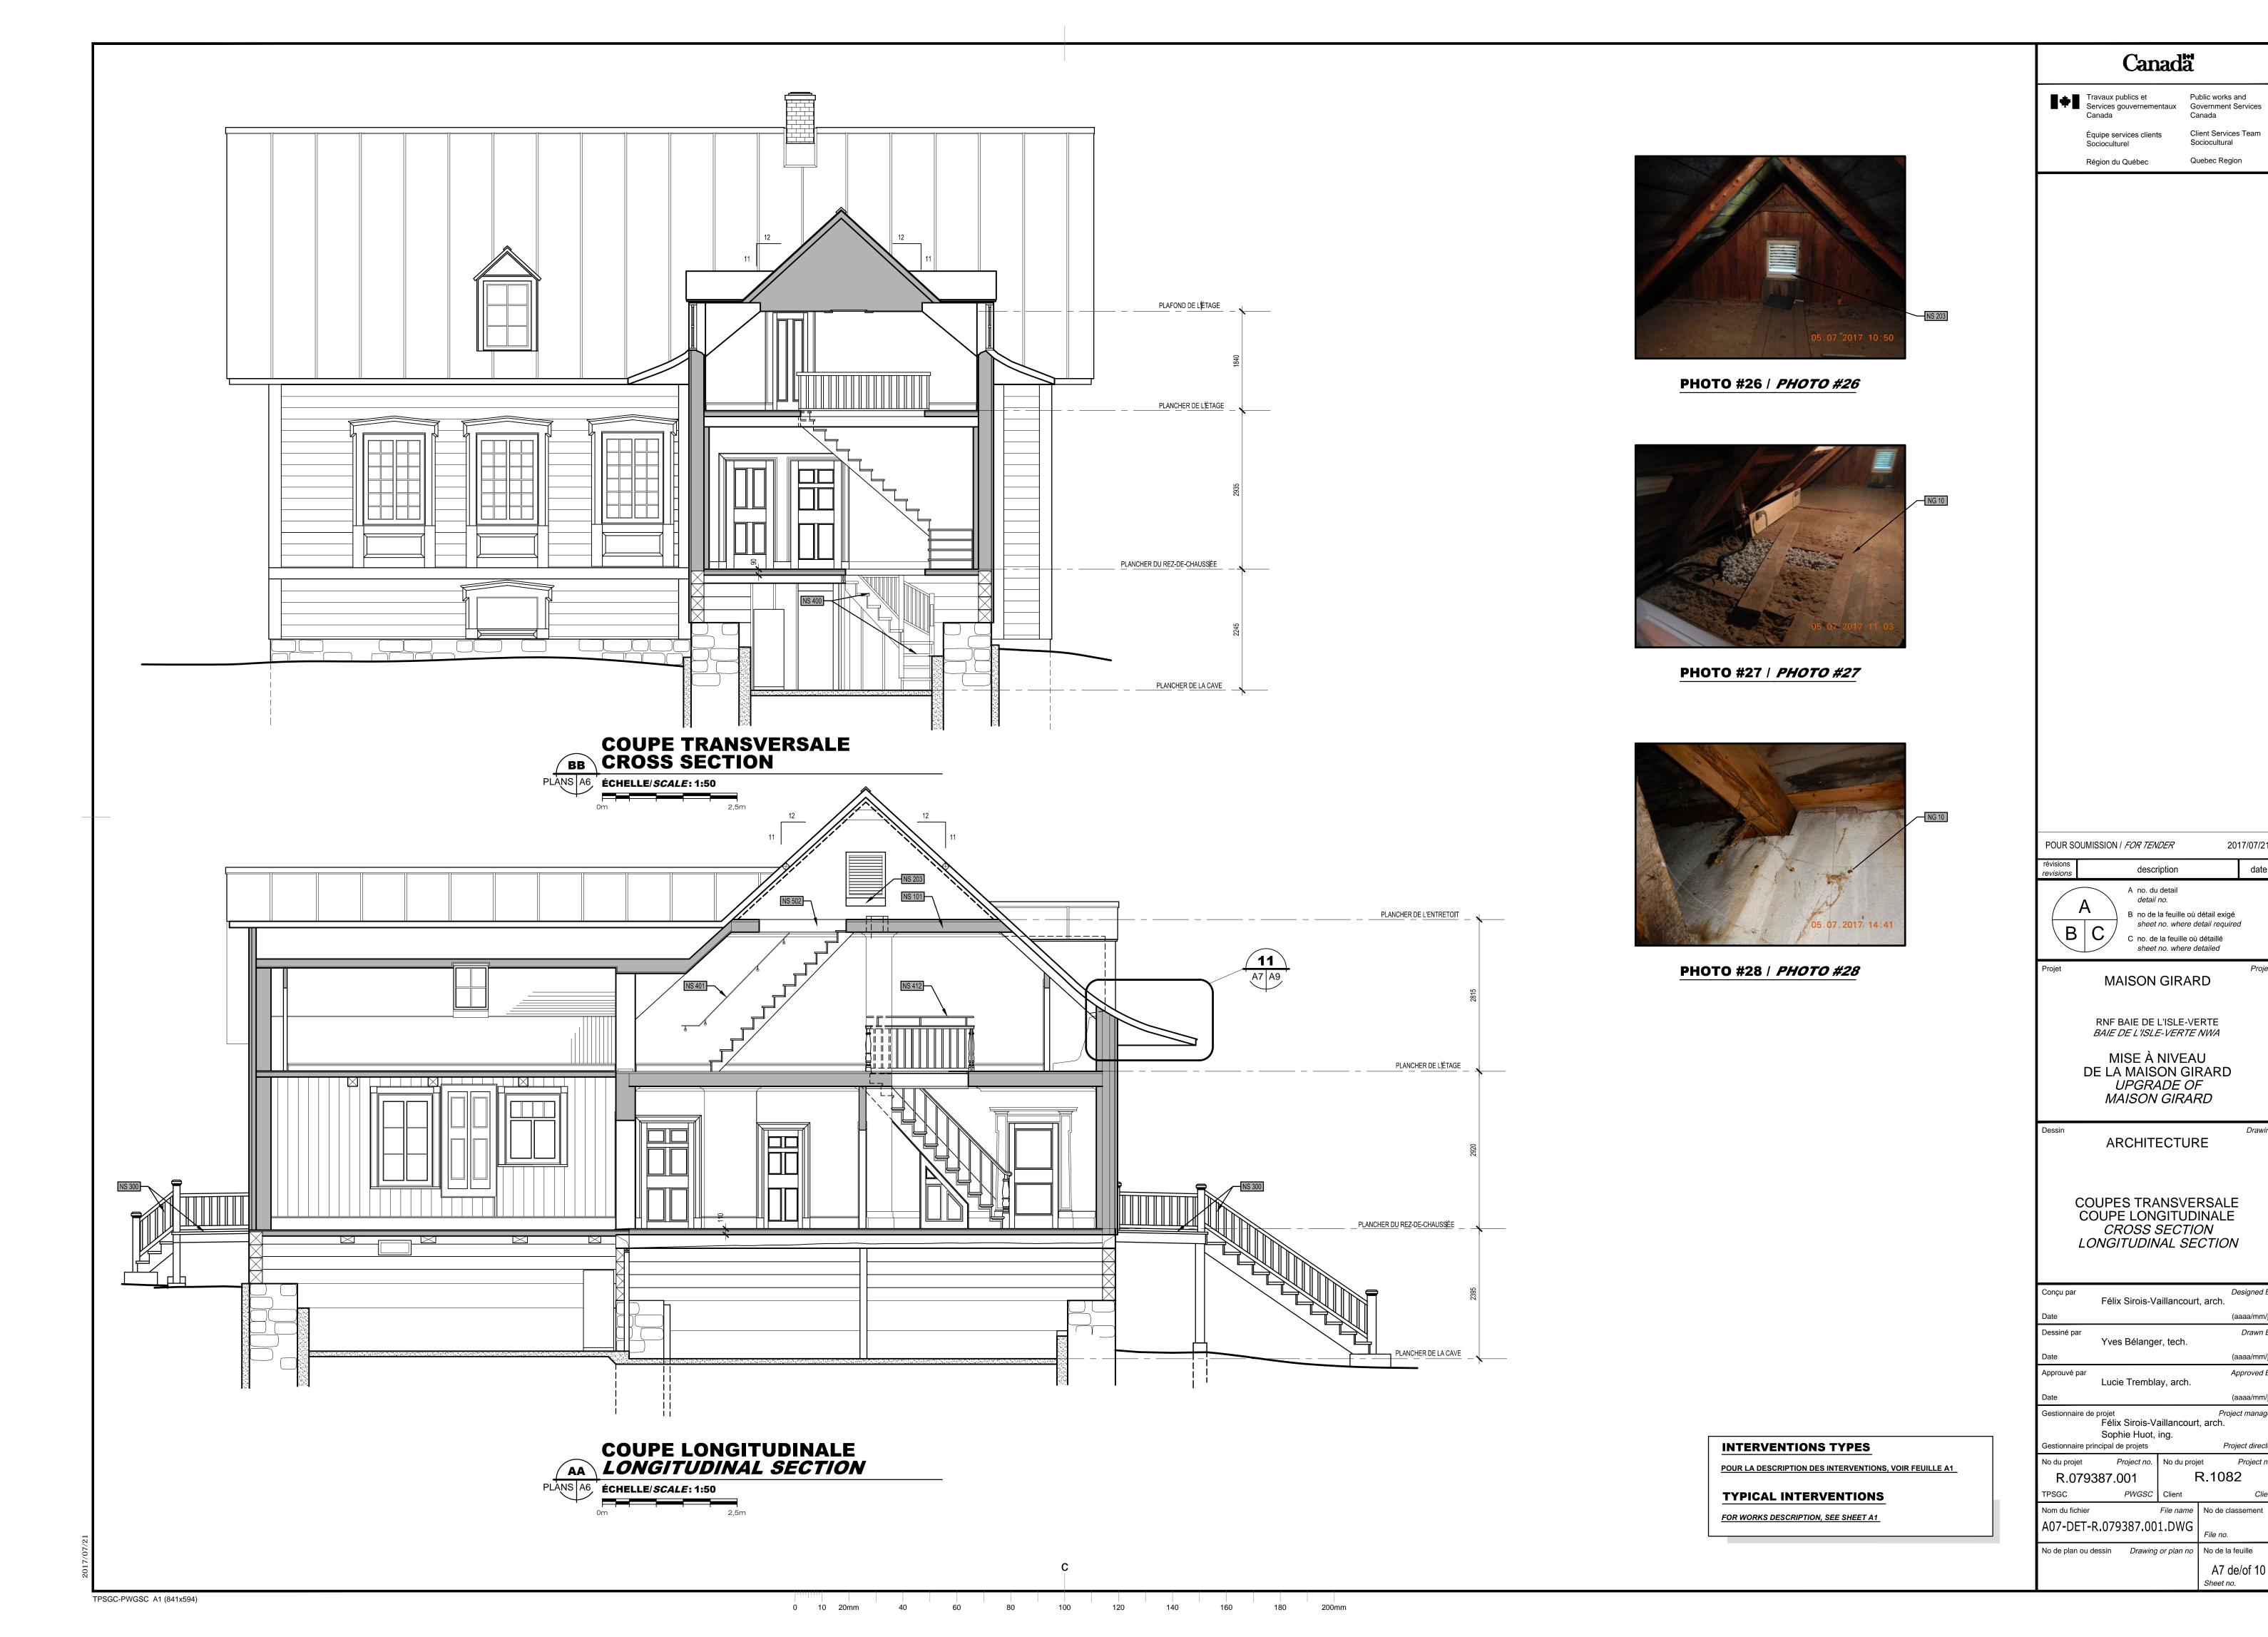

Client Services Team

2017/07/21

Drawn By

(aaaa/mm/jj)

Approved By

(aaaa/mm/jj)

Project manager

Project director


A7 de/of 10


R.1082


File name No de classement

Project no.

Quebec Region

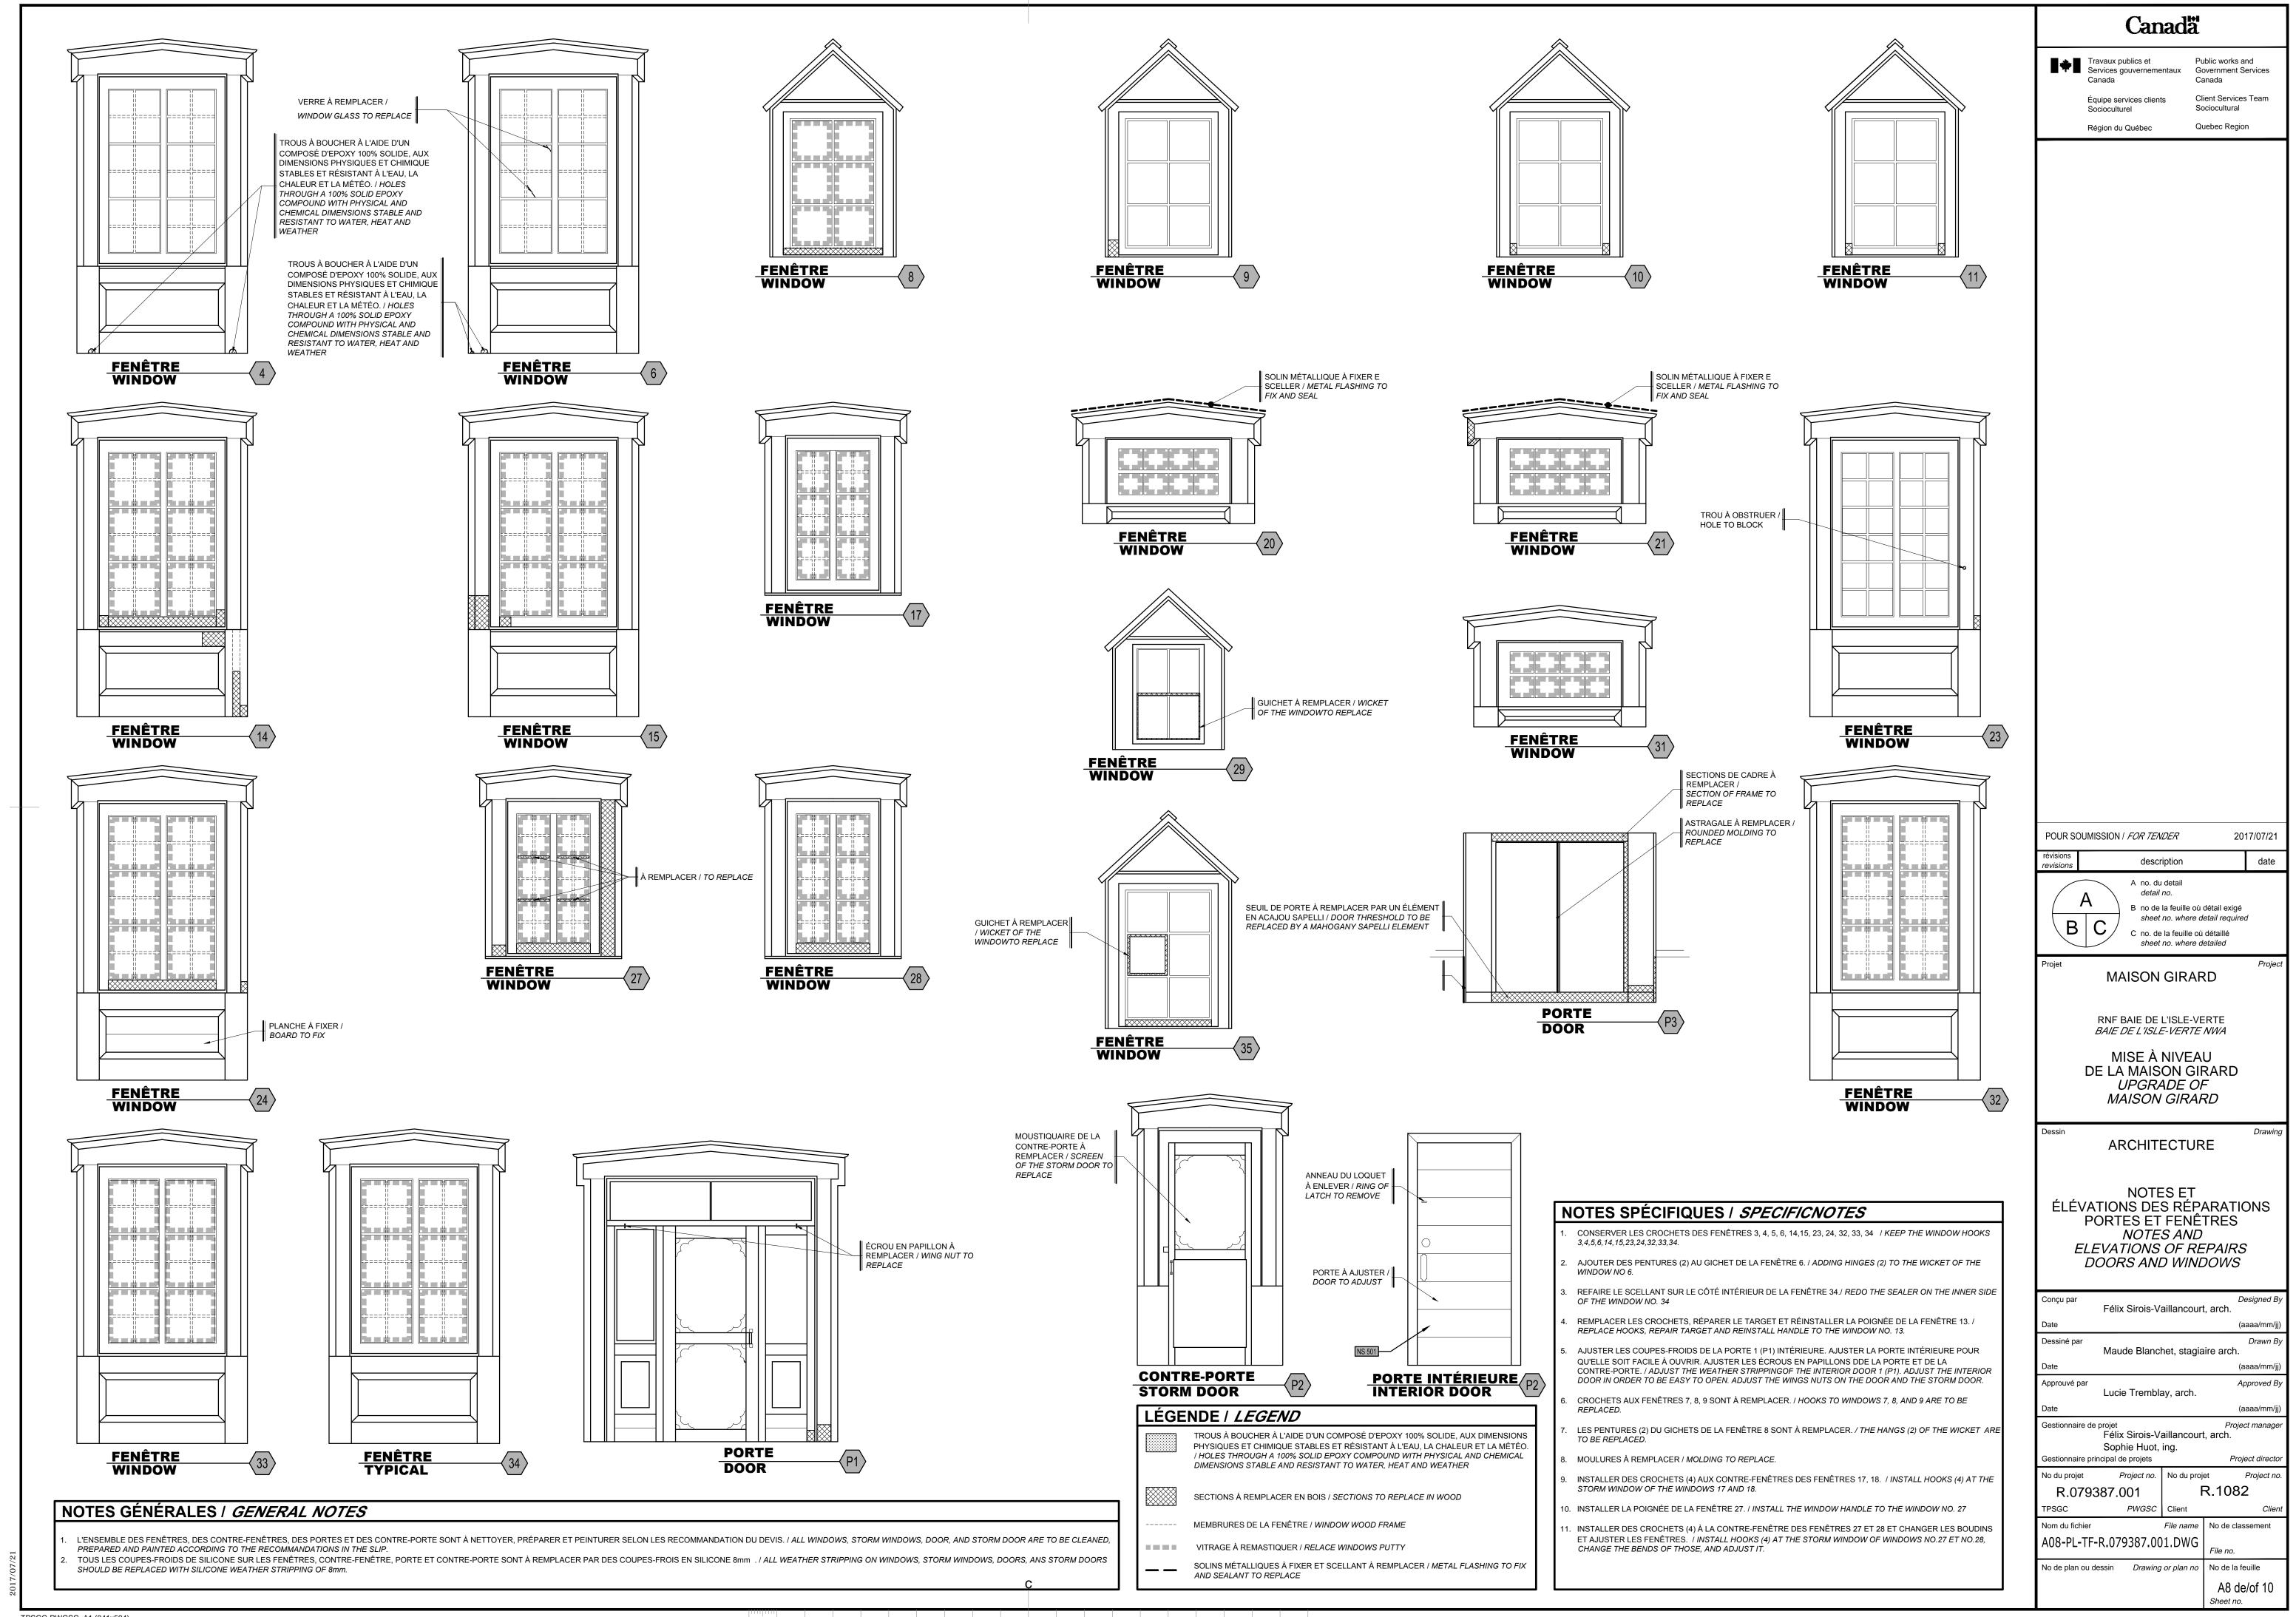

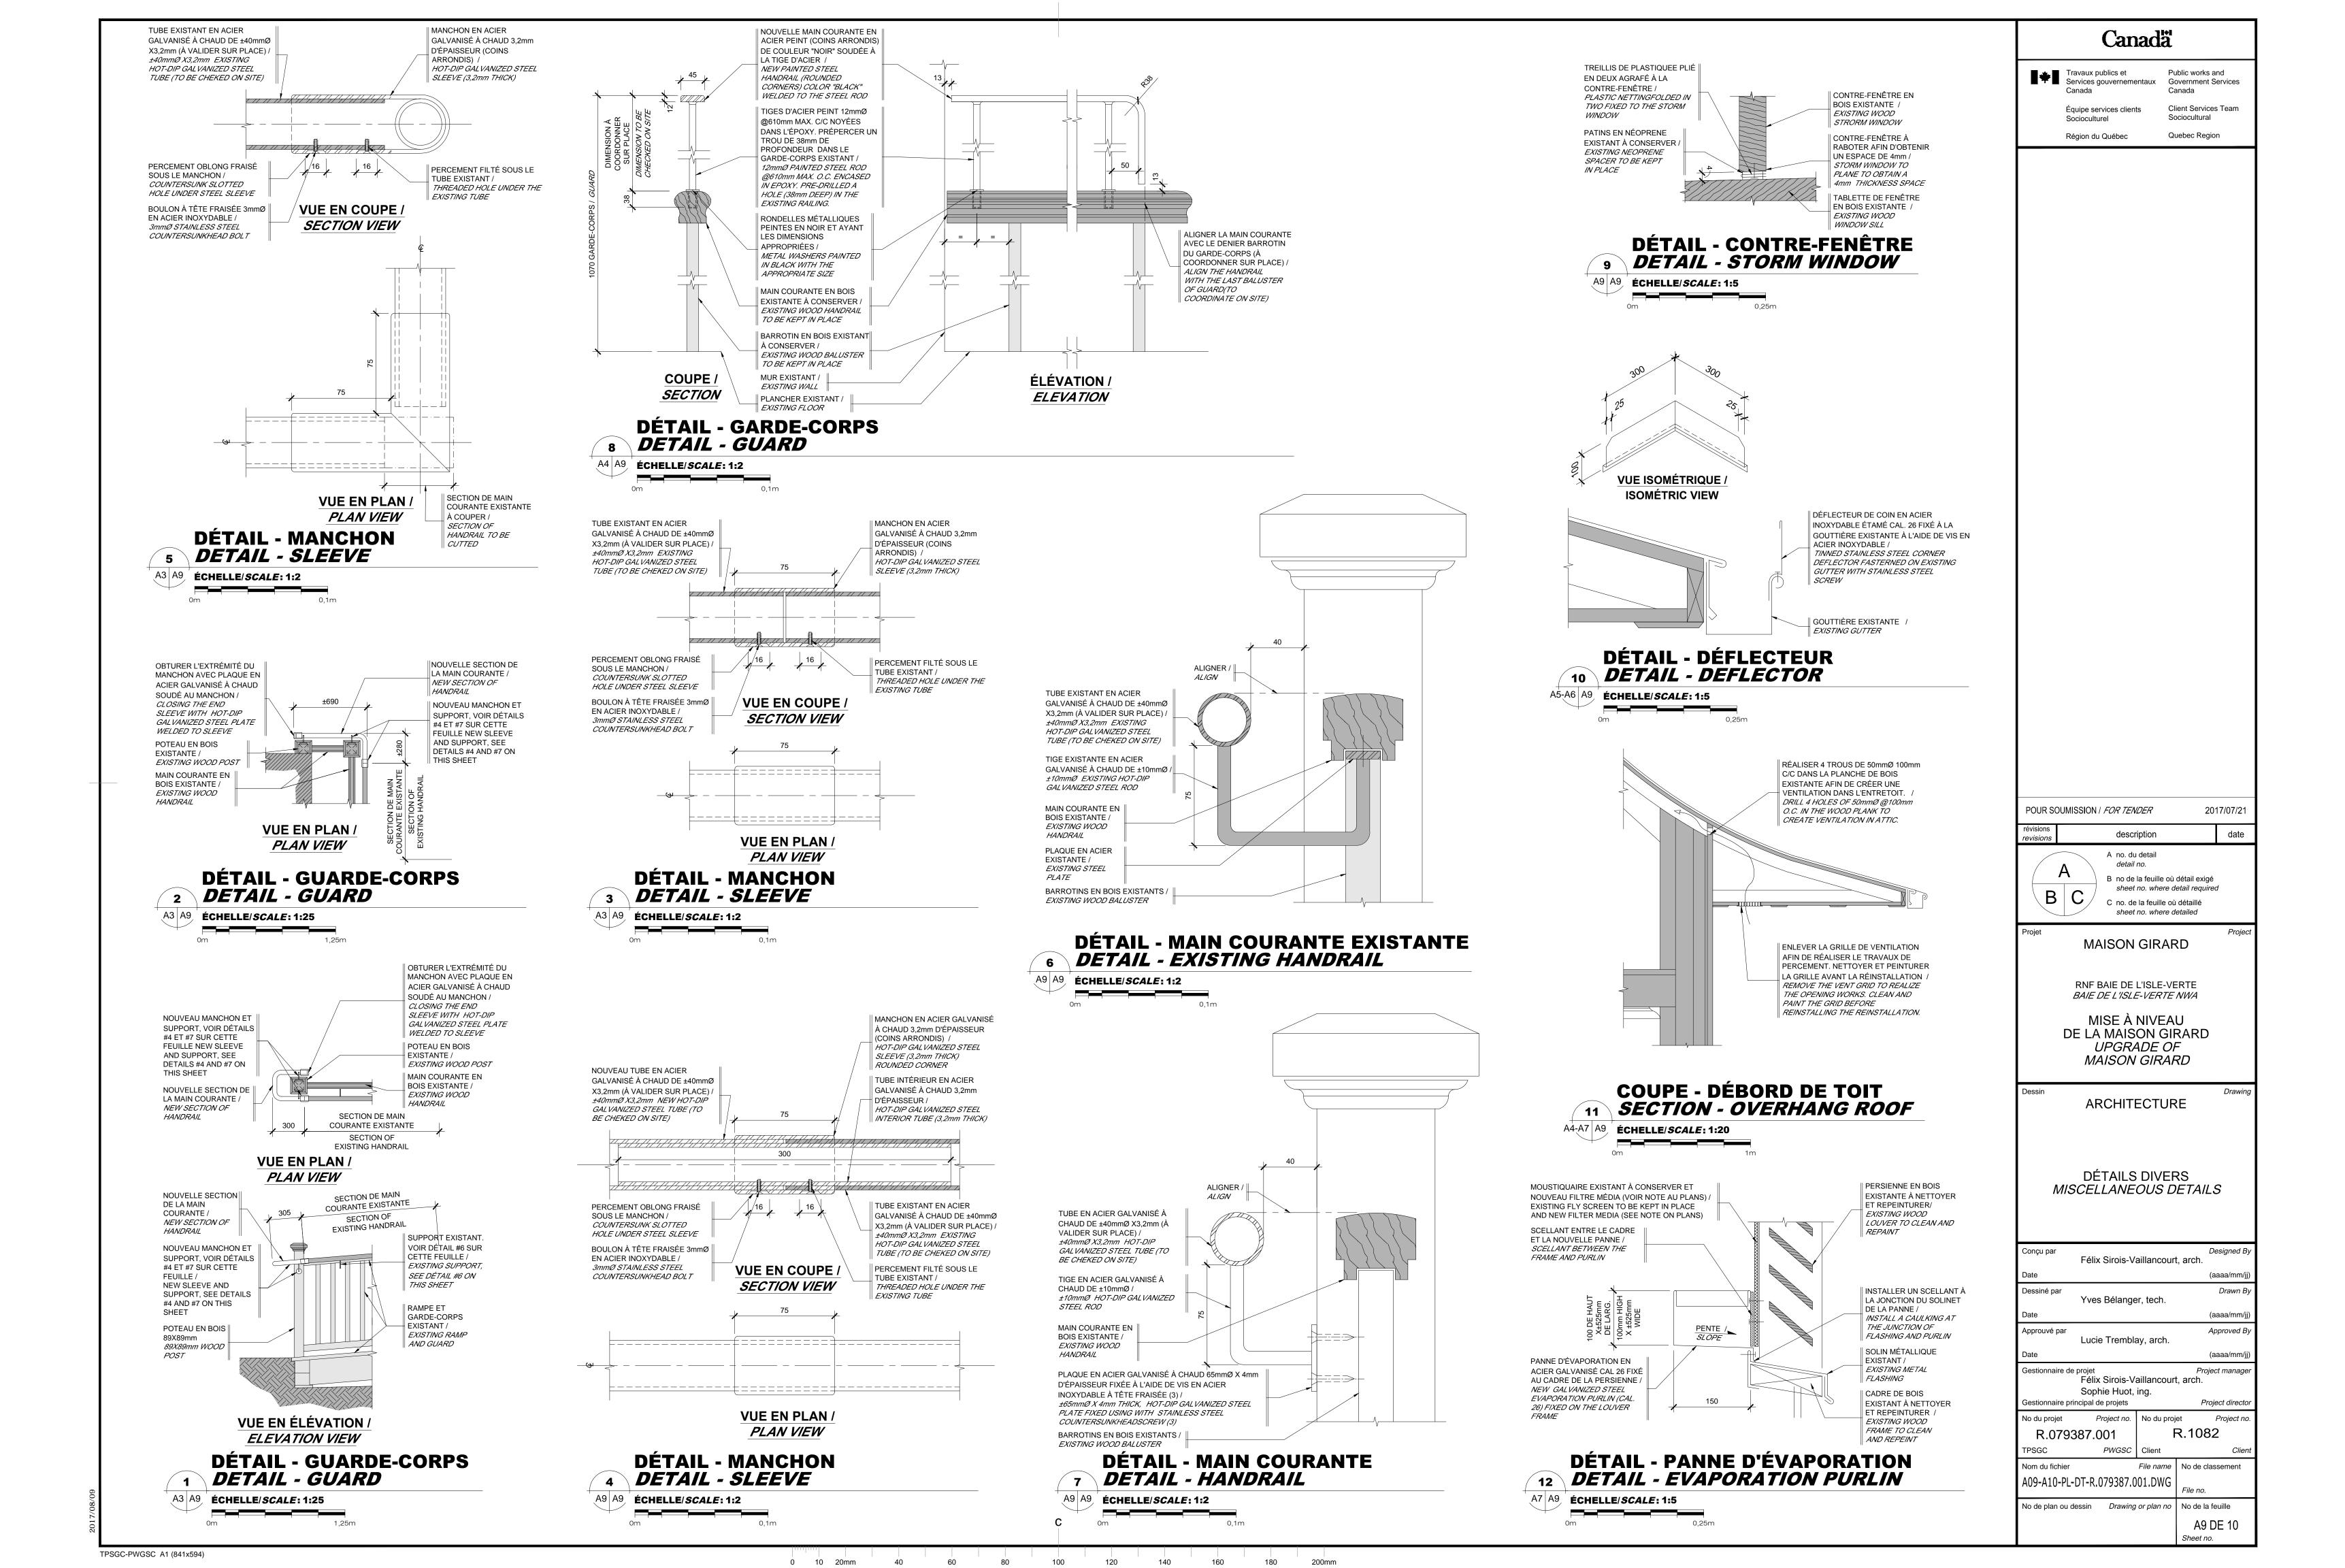

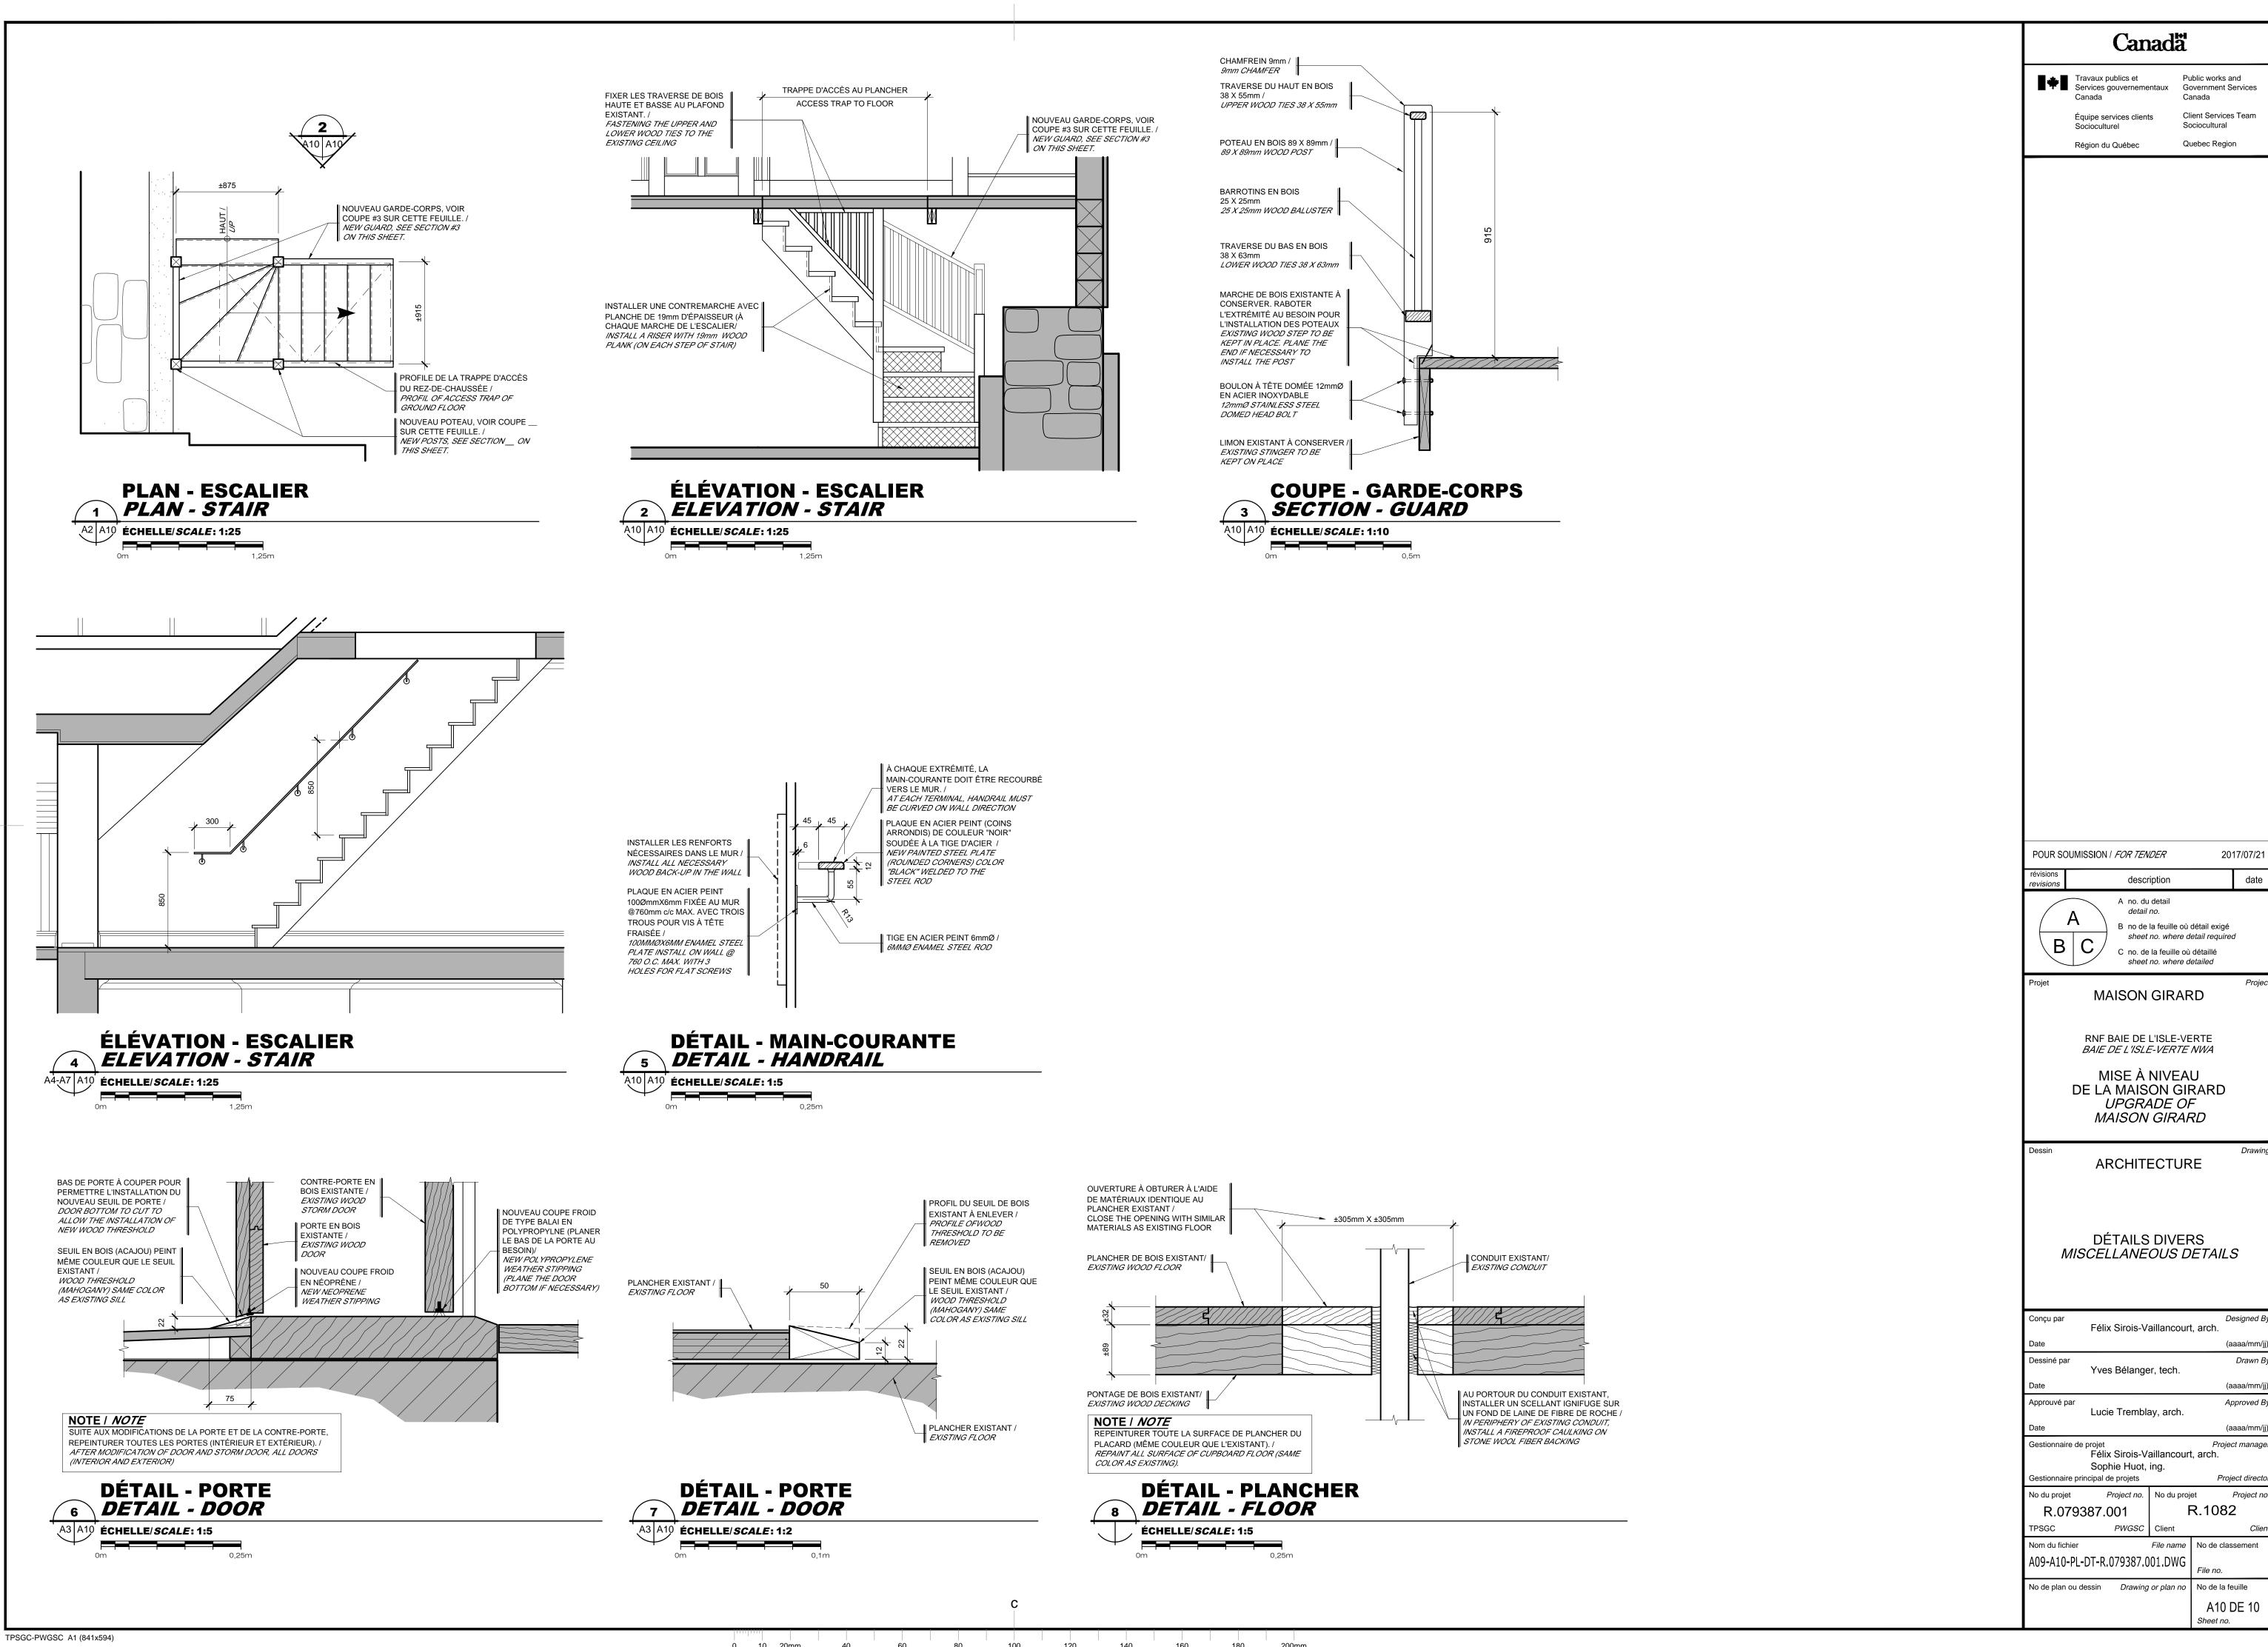

017/07/24