

DISTRIBUTION ET FORCE MOTRICE
DISTRIBUTION AND MOTORS

■ INTERRUPTEUR À 600V OU À 347/600V
DISCONNECT SWITCH 600V OR 347/600V

CHAUFFAGE/ HEATING

⊖ THERMOSTAT ÉLECTRIQUE DE TENSION DE LIGNE
LINE VOLTAGE THERMOSTAT
⊖ THERMOSTAT ÉLECTRIQUE BASSE TENSION
LOW VOLTAGE THERMOSTAT
-N APPAREIL DE CHAUFFAGE DE TYPE «AIR FORCÉ»
FORCED AIR HEATING APPLIANCE
≡ PLINTHE CHAUFFANTE ÉLECTRIQUE
ELECTRIC BASEBOARD HEATER

DIAGRAMME UNIFILAIRE / DIAGRAM

⚡ DÉMARREUR MAGNÉTIQUE PLEINE TENSION
FULL VOLTAGE MAGNETIC STARTER
⚡ TRANSFORMATEUR
TRANSFORMER
⚡ MISE À LA TERRE
GROUND
■ PANNEAU ÉLECTRIQUE
ELECTRICAL PANEL
⚡ DISJONCTEUR
BREAKER
⚡ SECTIONNEUR
SWITCH
⚡ FUSIBLE
FUSE
⚡ DISJONCTEUR DE TYPE DÉBROCHABLE
DRAWOUT BREAKER
⚡ CONTACTEUR
CONTACTOR
Ⓜ GROUPE ÉLECTROGÈNE
GENERATOR SET
Ⓜ PRISE DE COURANT DOUBLE 15A 120V
INSTALLÉE À 150MM AU-DESSUS DU COMPTOIR
15A 120V DUPLEX RECEPTACLE 150MM ABOVE COUNTER
⚡ BATTERIE D'ÉCLAIRAGE D'URGENCE
EMERGENCY LIGHTING UNIT
Ⓜ BOÎTE DE JONCTION OU DE TIRAGE
JUNCTION OR PULL BOX

ABRÉVIATIONS / ABBREVIATIONS

ABBREVIATION GÉNÉRALES
GENERAL ABBREVIATIONS

EC EXISTANT À CONSERVER
EXISTING TO REMAIN
EAD EXISTANT À DÉPLACER
EXISTING TO RELOCATE
ED EXISTANT DÉPLACÉ
EXISTING RELOCATED
EE EXISTANT À ENLEVER
EXISTING TO REMOVE
N NOUVEAU
NEW
EAM EXISTANT À MODIFIER
EXISTING TO BE MODIFIED
EM EXISTANT MODIFIÉ
EXISTING MODIFIED
--*-*-*-* CÂBLAGE À ENLEVER
CABLING TO REMOVE

+*+*+*+ EQUIPEMENT À ENLEVER
EQUIPMENT TO REMOVE

AIDE VISUELLE À LA NAVIGATION
NAVIGATIONAL VISUAL AIDS

○ FEU DE BORD DE PISTE BLANC
RUNWAY EDGE LIGHT WHITE
○B FEU DE BORD DE PISTE AVEC LENTILLES JAUNE ET BLANC
RUNWAY EDGE LIGHT WITH YELLOW AND WHITE LENS
●R FEU DE VOIE DE CIRCULATION ROUGE
TAXIWAY LIGHT RED
● FEU DE VOIE DE CIRCULATION BLEU
TAXIWAY LIGHT BLUE
●D FEU DE VIRAGE JAUNE
APRON TURN LIGHT YELLOW
VOR FEU DE SEUIL ET DE FIN DE PISTE AVEC LENTILLES VERTE ET ROUGE
THRESHOLD AND RUNWAY END LIGHT WITH GREEN AND RED LENS
▶ UNITÉ DE PAPI
PAPI UNIT
☐ PHARE D'IDENTIFICATION DE PISTE
RUNWAY IDENTIFICATION LIGHT
▶ MANCHE À VENT
WINDSOCK
☐ ENSEIGNE LUMINEUSE
ILLUMINATED SIGN LIGHT
▶ SOUS-STATION 1 KVA-600V -120/240V
1 KVA SUBSTATION 600V -120/240V
☒ BOÎTE DE TIRAGE OU DE TRANSFORMATEUR
PULL PIT OR TRANSFORMER BOX
☒A Puits en béton
CONCRETE PULL PIT
☐ PHARE ROTATIF
ROTATING BEACON
●OL FEU D'OBSTRUCTION
OBSTRUCTION LIGHT
--- CONDUIT ET CÂBLE SOUTERRAIN
UNDERGROUND CONDUIT AND CABLE
■ TRANSFORMATEUR D'ISOLATION
ISOLATING TRANSFORMER
⊙ TIGE DE MALT
GROUNDING ROD
☒ BOÎTE DE TRANSFORMATEUR AVEC TIGE DE MALT
TRANSFORMER BOX WITH GROUNDING ROD

IDENTIFICATION / IDENTIFICATION

IDENTIFICATION DES CONDUCTEURS / CONDUCTORS IDENTIFICATION

9#3-320 NOMBRE DE CONDUCTEURS / NUMBER OF CONDUCTORS
DIAMÈTRE DU CONDUIT / CONDUIT DIAMETER
CALIBRE DES CONDUCTEURS (AWG) / CONDUCTOR SIZE (AWG)

LISTE DES PLANS / DRAWING LIST

No. Dessin / Drawing No.	Titre / Title	Émis / Issued
P010	LÉGENDE ET LISTE DES PLANS LEGEND AND DRAWING LIST	●
P011	PLAN DU SITE - DÉMOLITION SITE PLAN - DEMOLITION	●
P012	PLAN DU SITE - RÉAMÉNAGEMENT SITE PLAN - PROPOSED	●
P013	AÉROGARE - VUES EN PLAN AGRANDIES TERMINAL - ENLARGED PLAN VIEWS	●
P014	AÉROGARE - RDC ET MEZZANINE RÉAMÉNAGEMENT TERMINAL - GROUND FLOOR AND MEZZANINE PROPOSED	●
P015	FEC DÉMOLITION ET RÉAMÉNAGEMENT DEMOLITION AND PROPOSED	●
P016	SCHEMA UNIFILAIRE DÉMOLITION SINGLE LINE DIAGRAM DEMOLITION	●
P017	SCHEMA UNIFILAIRE PROJETÉ SINGLE LINE DIAGRAM PROPOSED	●
P018	DÉTAILS 1/3 DETAILS 1/3	●
P019	DÉTAILS 2/3 DETAILS 2/3	●
P020	DÉTAILS 3/3 DETAILS 3/3	●
P021	PLAN DE MARQUAGE ET DE TERRASSEMENT PAVEMENT MARKING AND LANDSCAPING	●
P022	PLAN DE MARQUAGE ET DE TERRASSEMENT PAVEMENT MARKING AND LANDSCAPING	●
P023	NIVELLEMENT DU TERRAIN POUR LES PAPI LANDSCAPING FOR PAPI	●



Transports
Canada

Transport
Canada

Groupe Programmes
Région du Québec

Programs Group
Quebec Region



Travaux publics et
Services
Gouvernementaux
Canada

Public Works and
Government
Services
Canada

USC - MPO/TC

CSU - DFO/TC

INGÉNIEURS

ENGINEERS



Stantec

Stantec Experts-conseils

No de projet: 157102418

00	F.G.	2019/09/11	F.G.	SR4 - SOUMISSION / SR4 - FOR TENDER
No.	Par By	Date	Approuvé Approved	Révisions Revisions

Échelle
Scale


Site
**AÉROPORT DE SCHEFFERVILLE
SCHEFFERVILLE AIRPORT**
Projet
Project
**REMPLACEMENT DES AIDES VISUELLES
REPLACEMENT OF VISUAL AIDS**
Description
**ÉLECTRICITÉ
LÉGENDE ET LISTE DE PLANS
ELECTRICAL
LEGEND AND DRAWING LIST**


Chargé de projet Project supervisor	F.FOURNIER	Conçu par Designed by	F. GIRARD, ing.
Direction cliente Client branch	NHA	Dessiné par Drawn by	J.M.LAJOIE
Gestionnaire Manager	R.RAAD	Vérifié par Checked by	F. GIRARD, ing.
No. projet Project no.	R.096390.001	DÉCEMBRE / DECEMBER 2018	

Pour fins administratives
For administrative purposes
Gestionnaire de projets - USC MPO/TC
Projects Manager - CSU DFO/TC


Q 1 6 0 Q 3 4 1 P 0 1 0



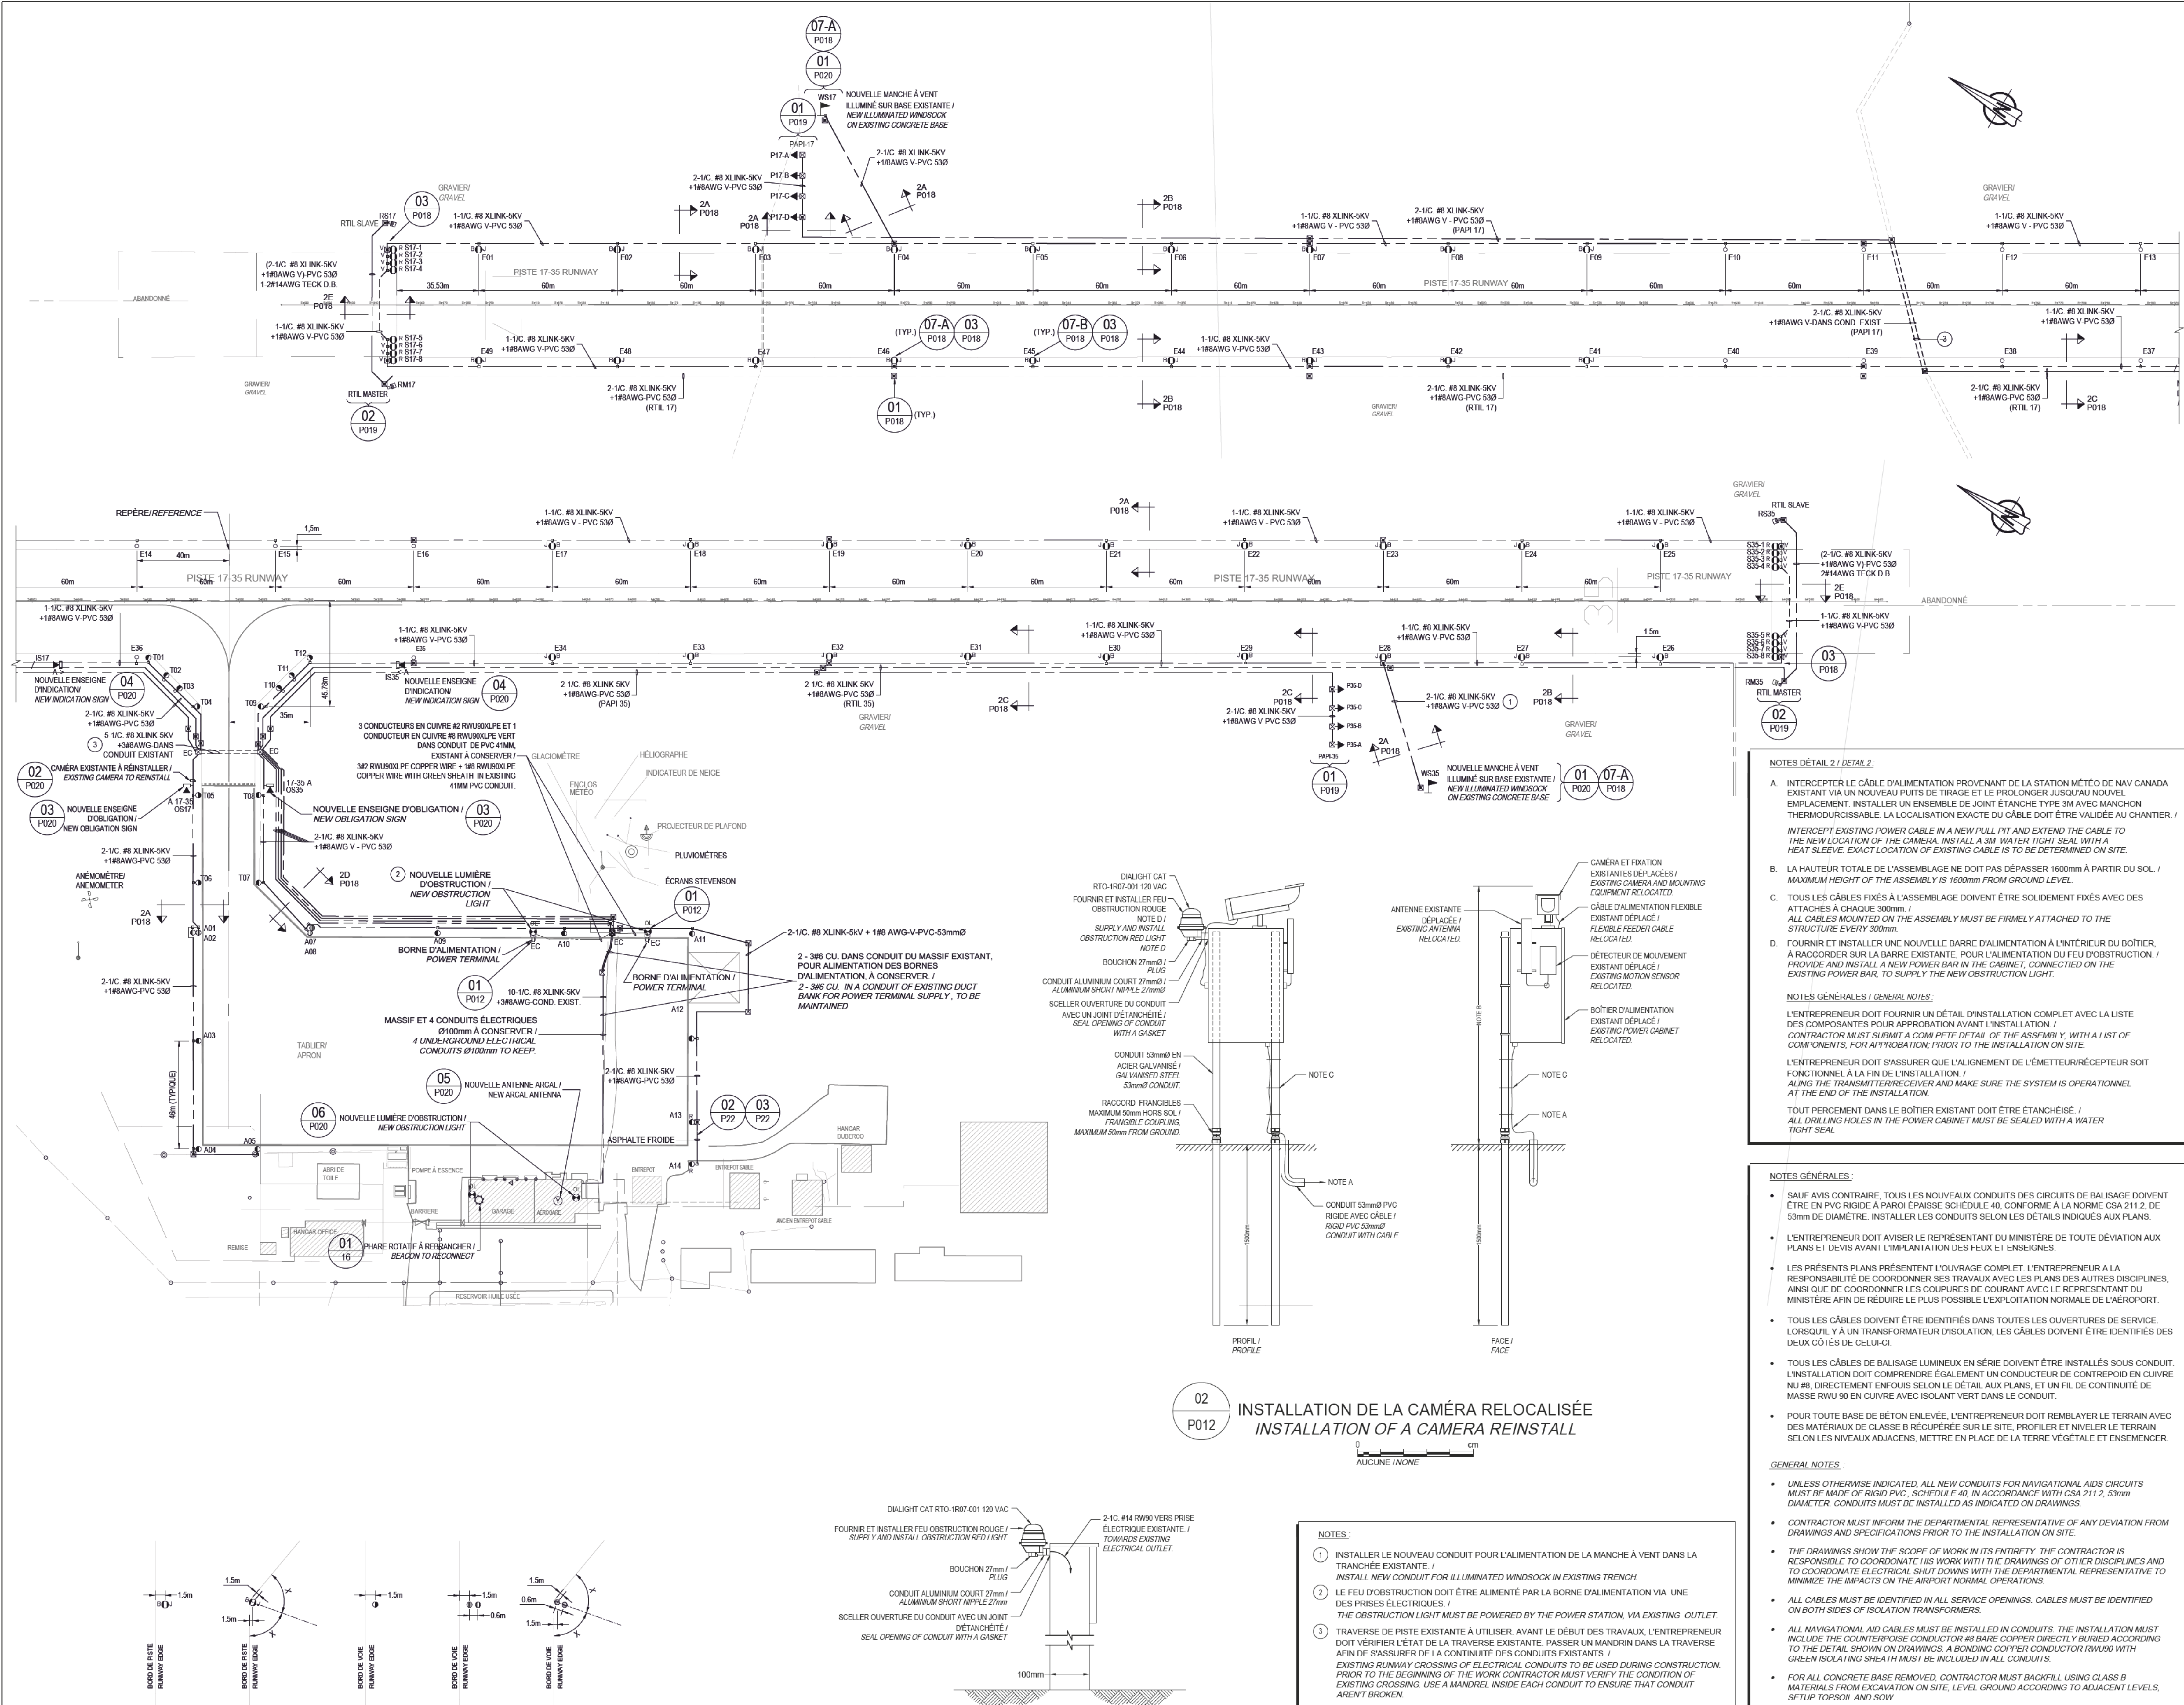


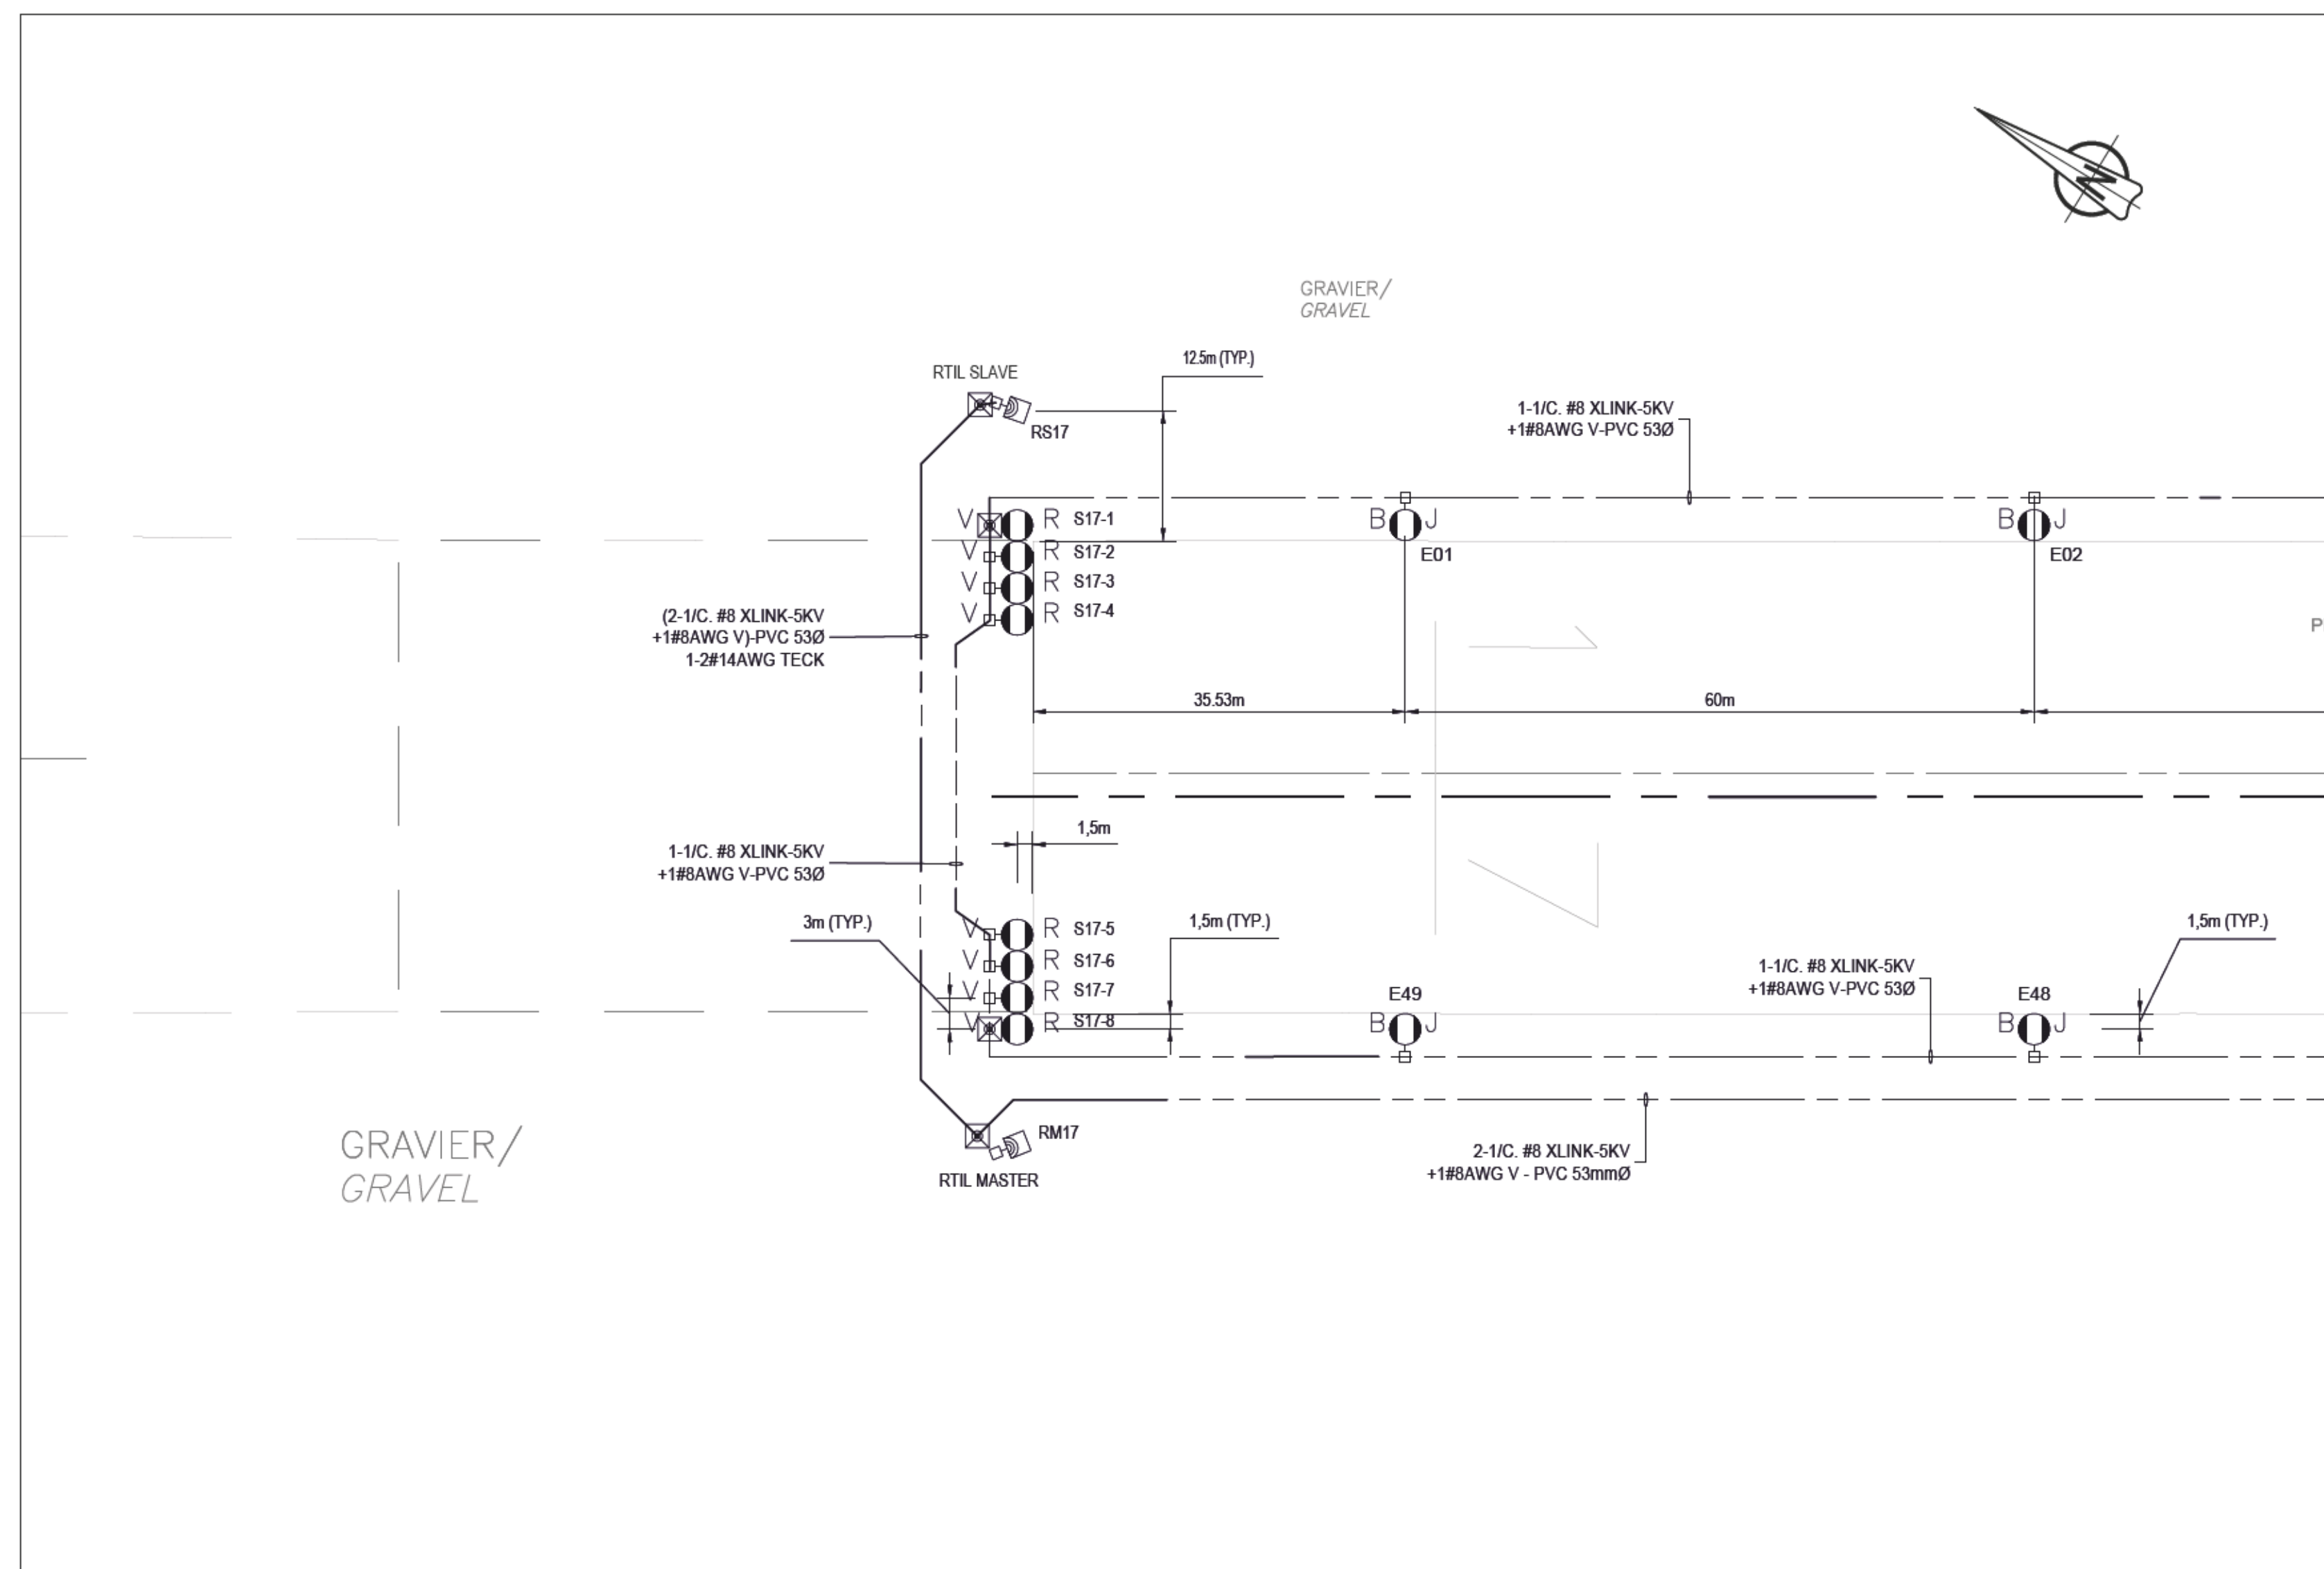


VUE AGRANDIE PISTE 17
ENLARGED VIEW RUNWAY 17

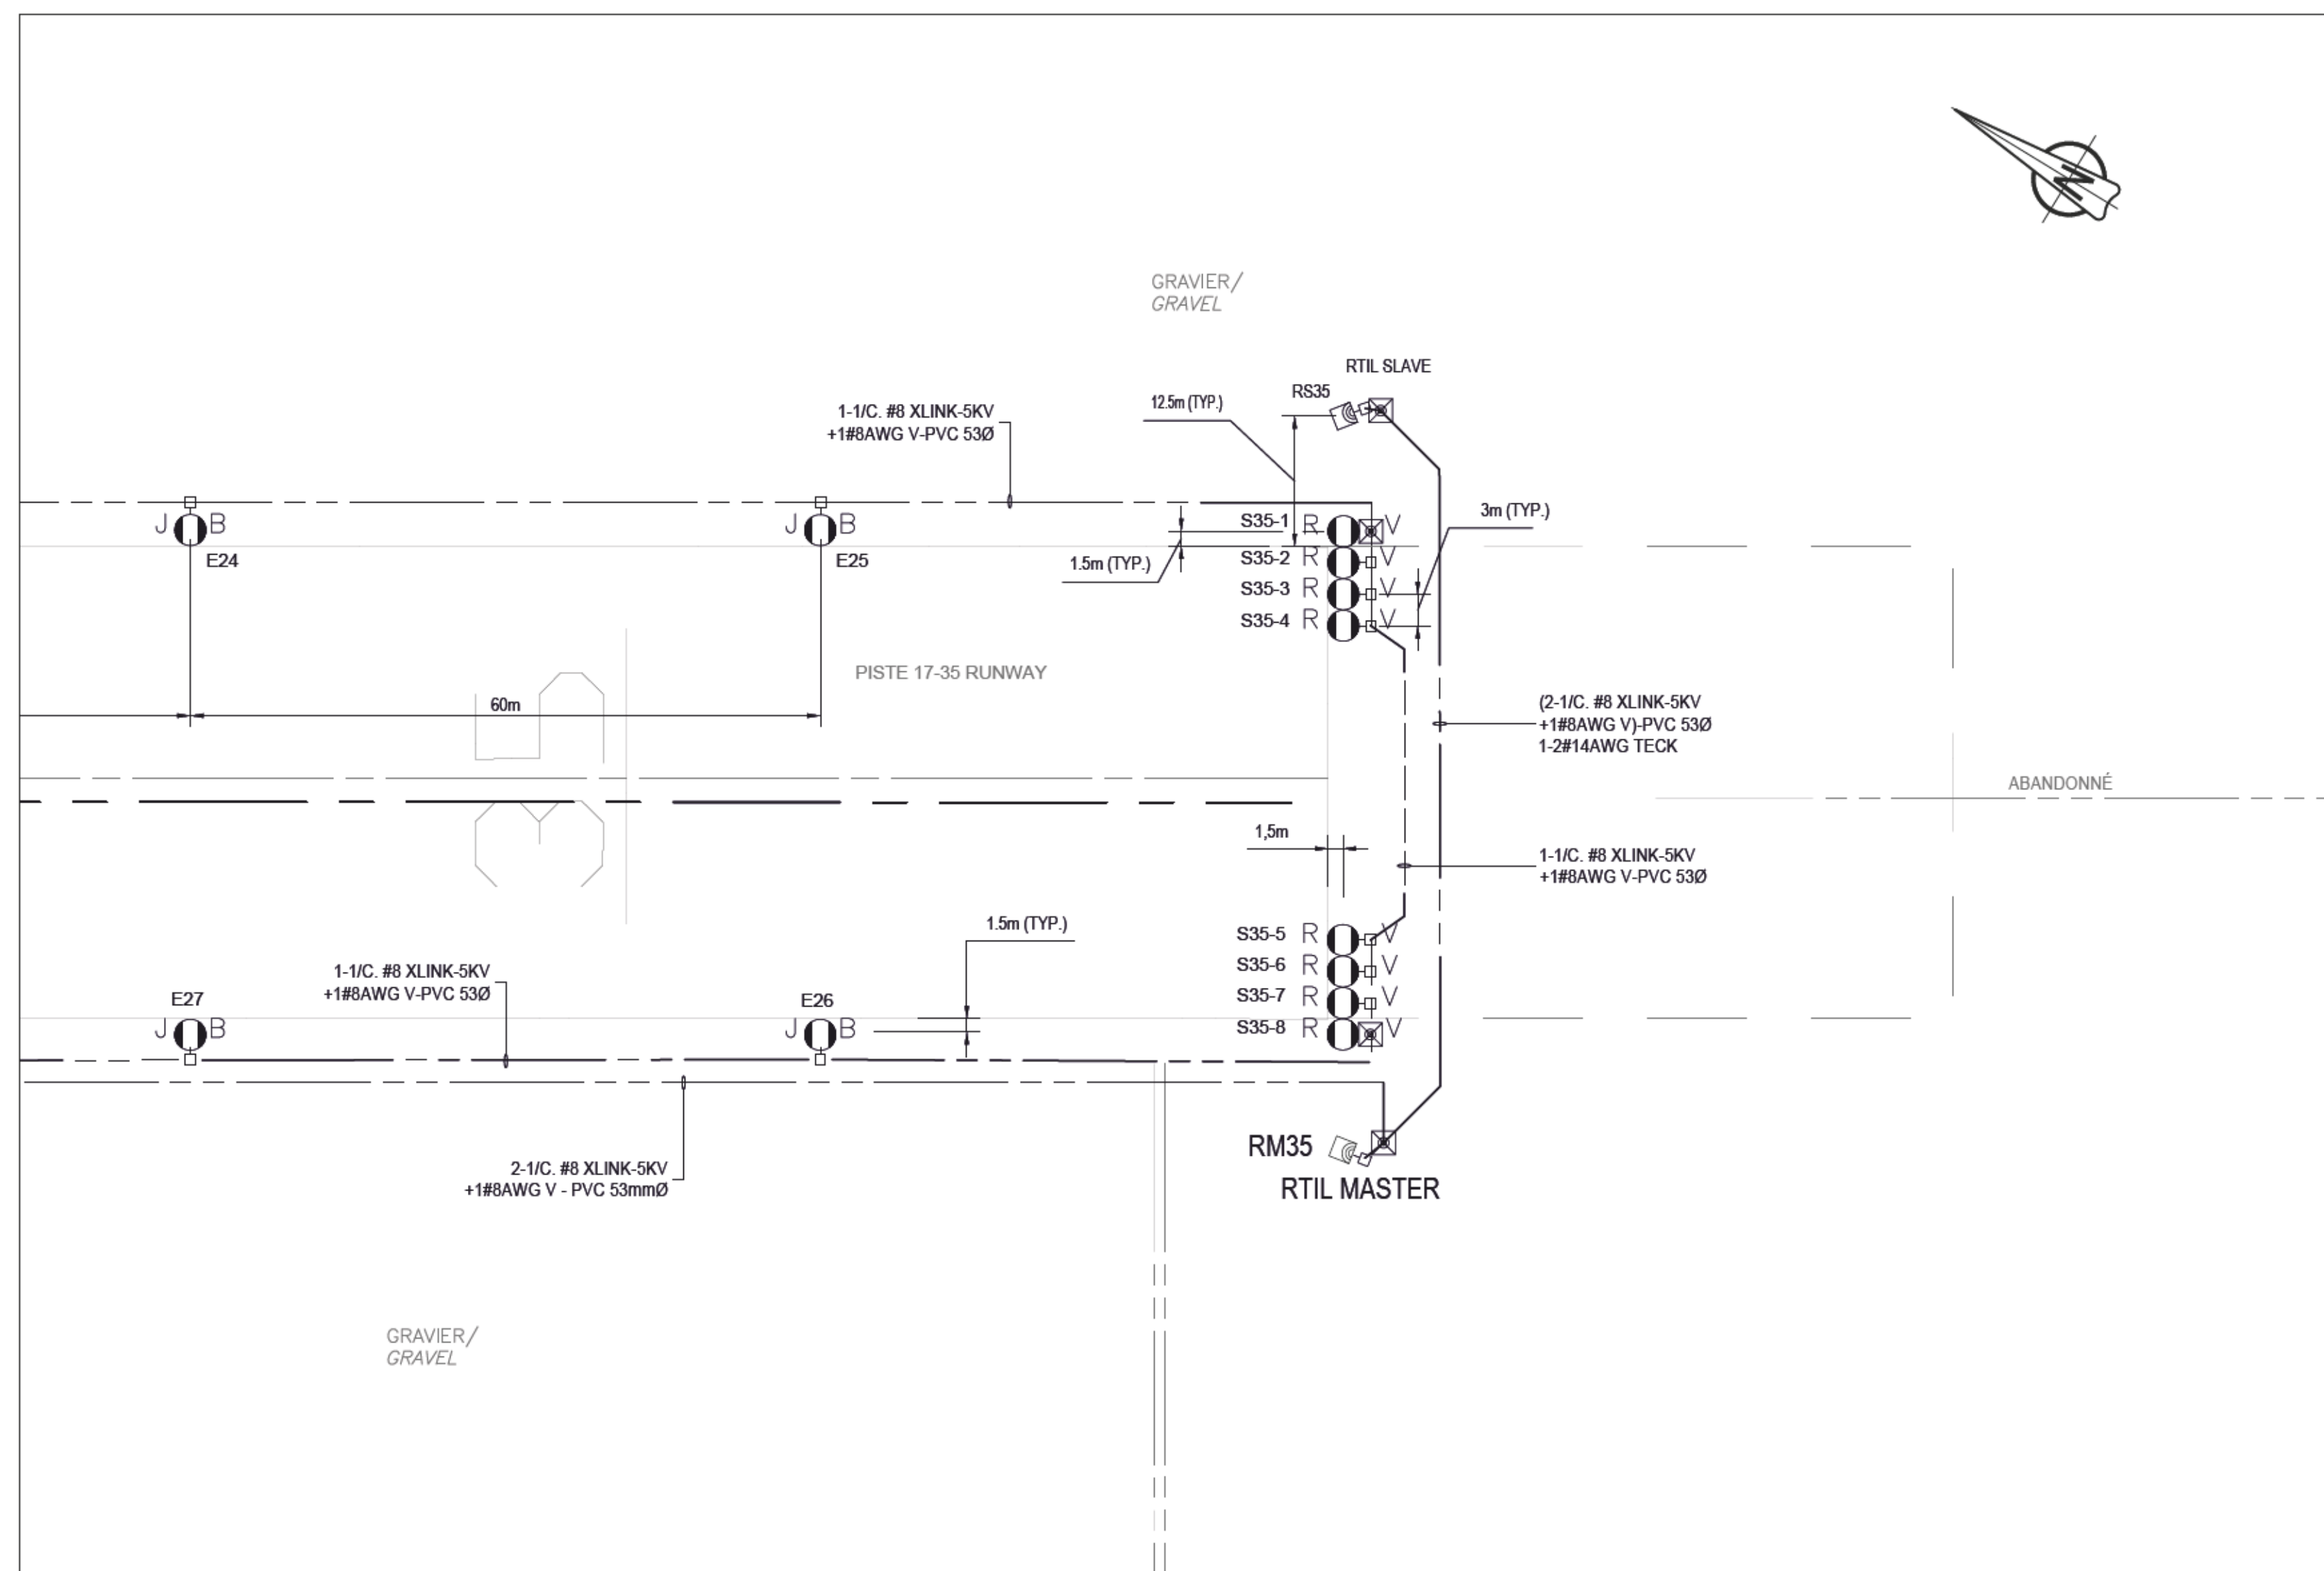

VUE AGRANDIE PISTE 35
ENLARGED VIEW RUNWAY 35

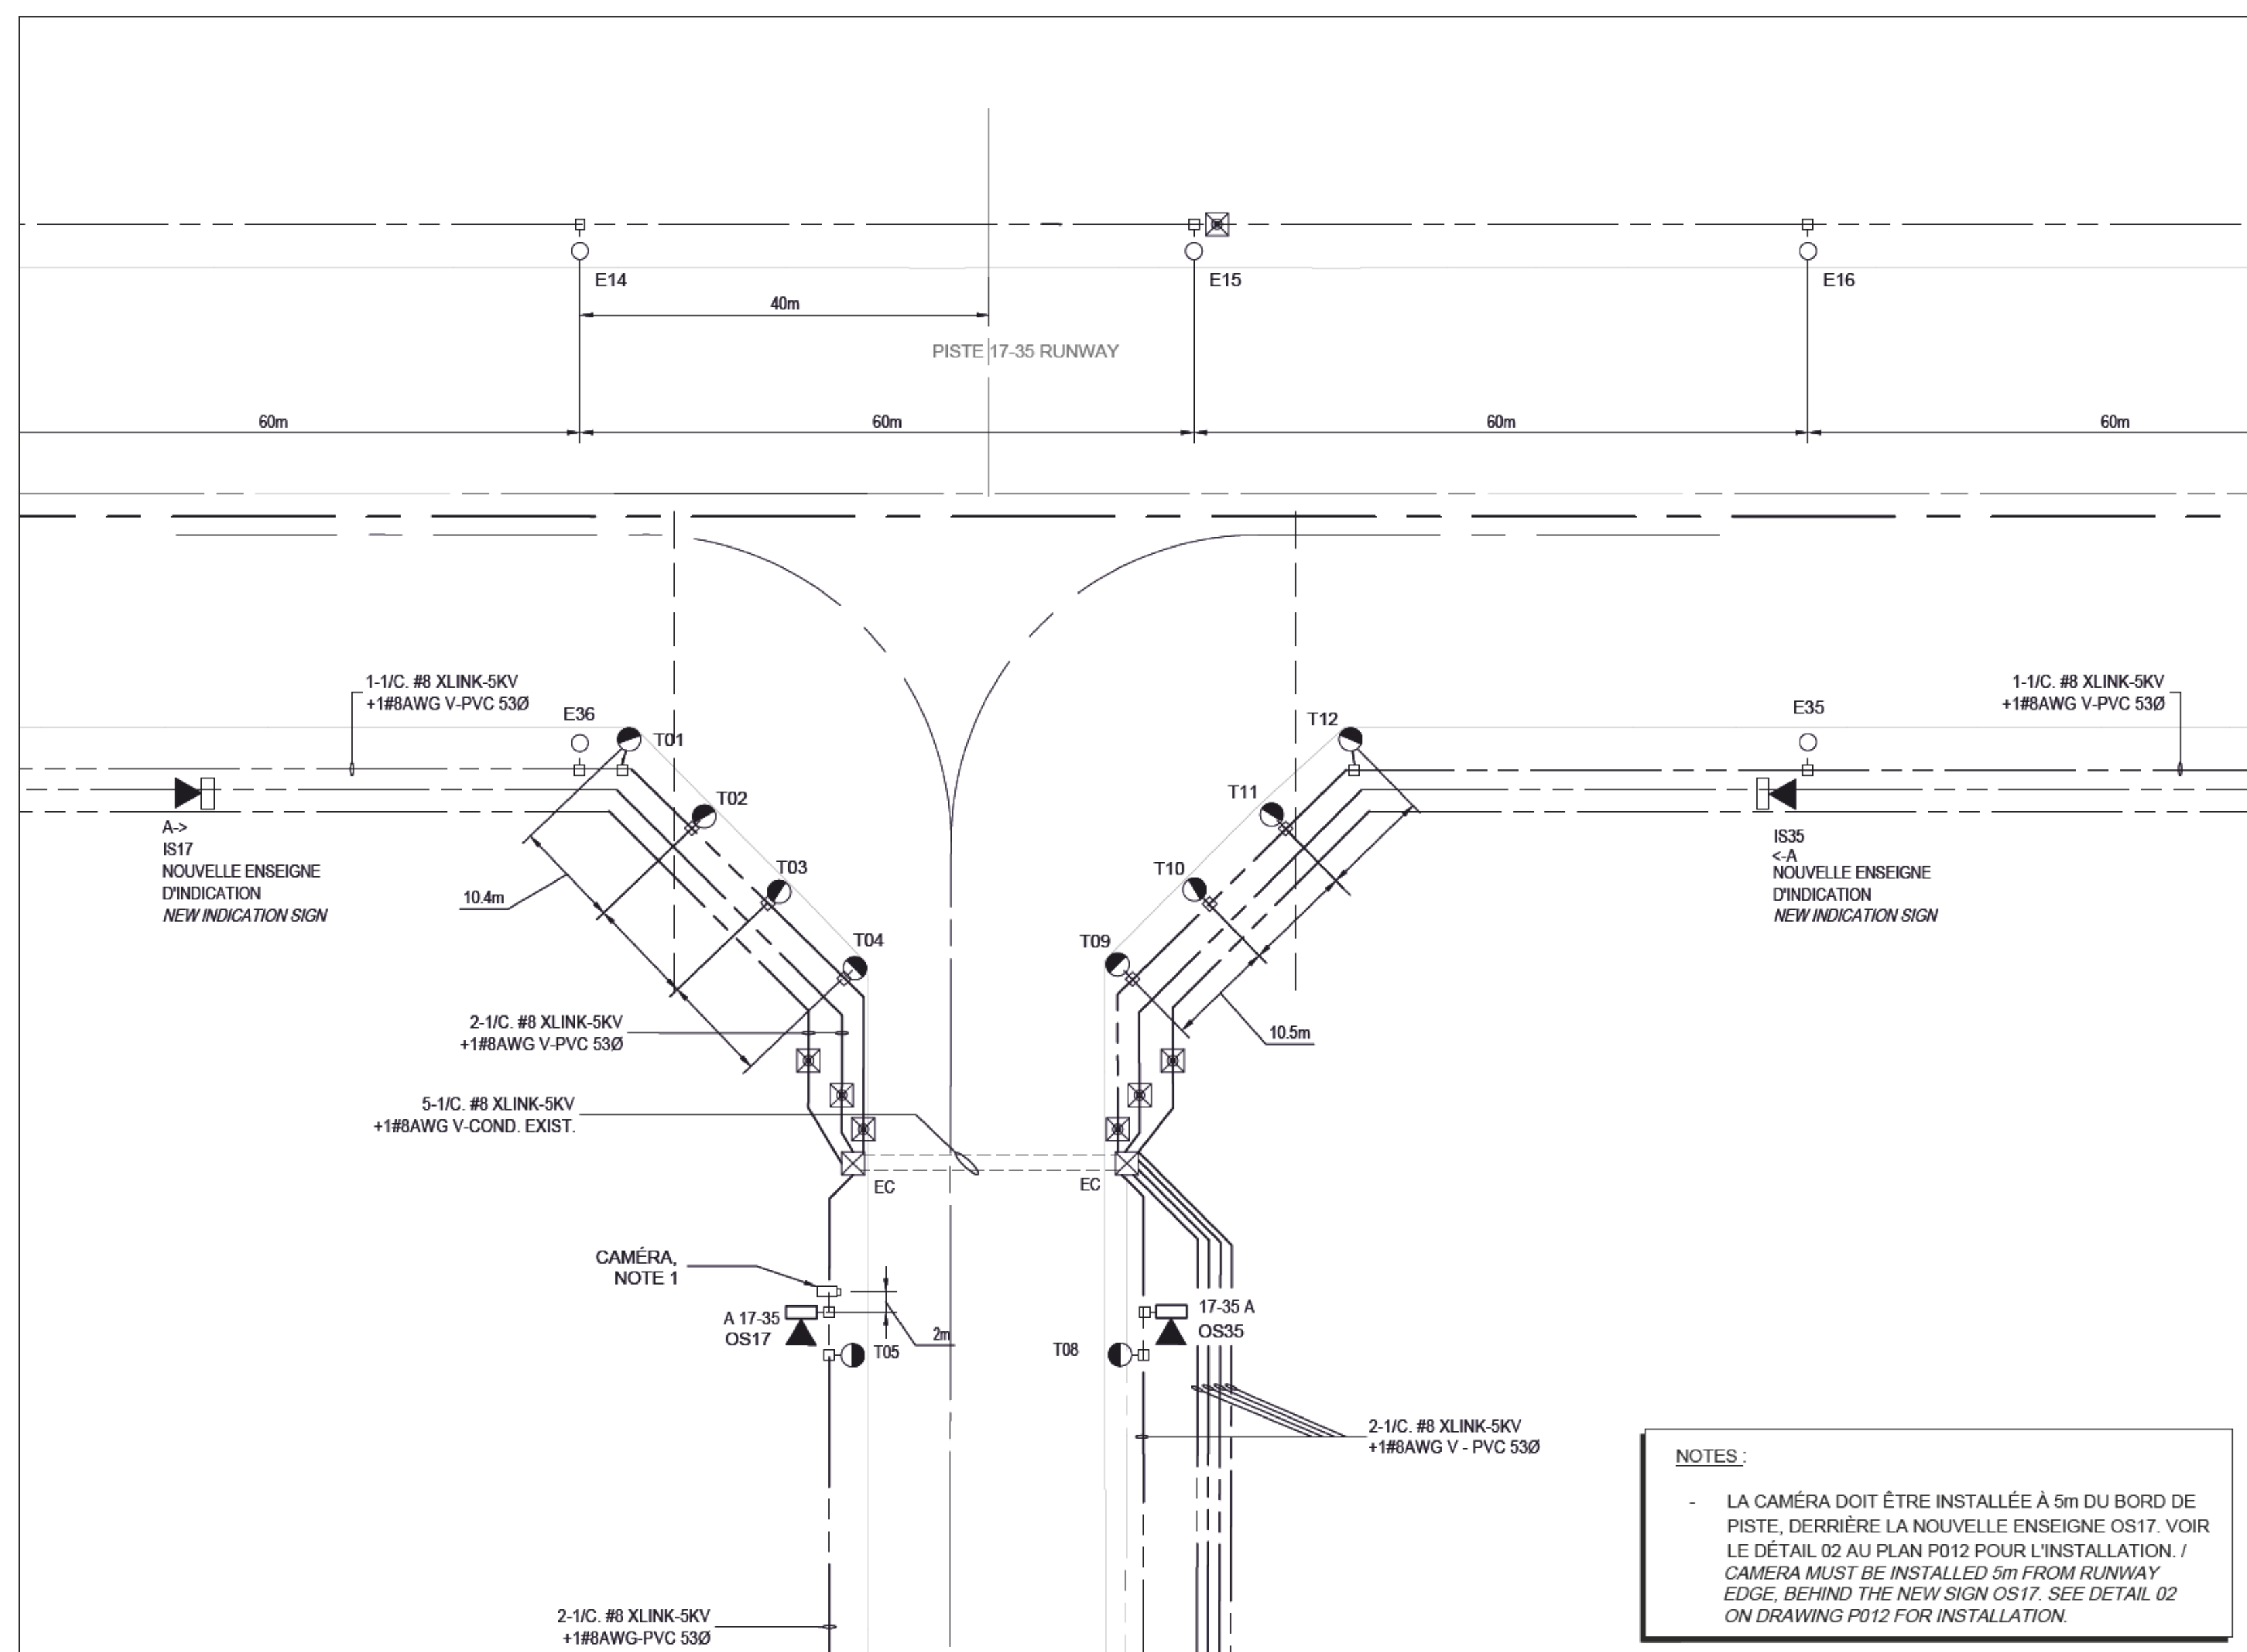

VUE AGRANDIE VOIE DE CIRCULATION.
ENLARGED VIEW TAXIWAY

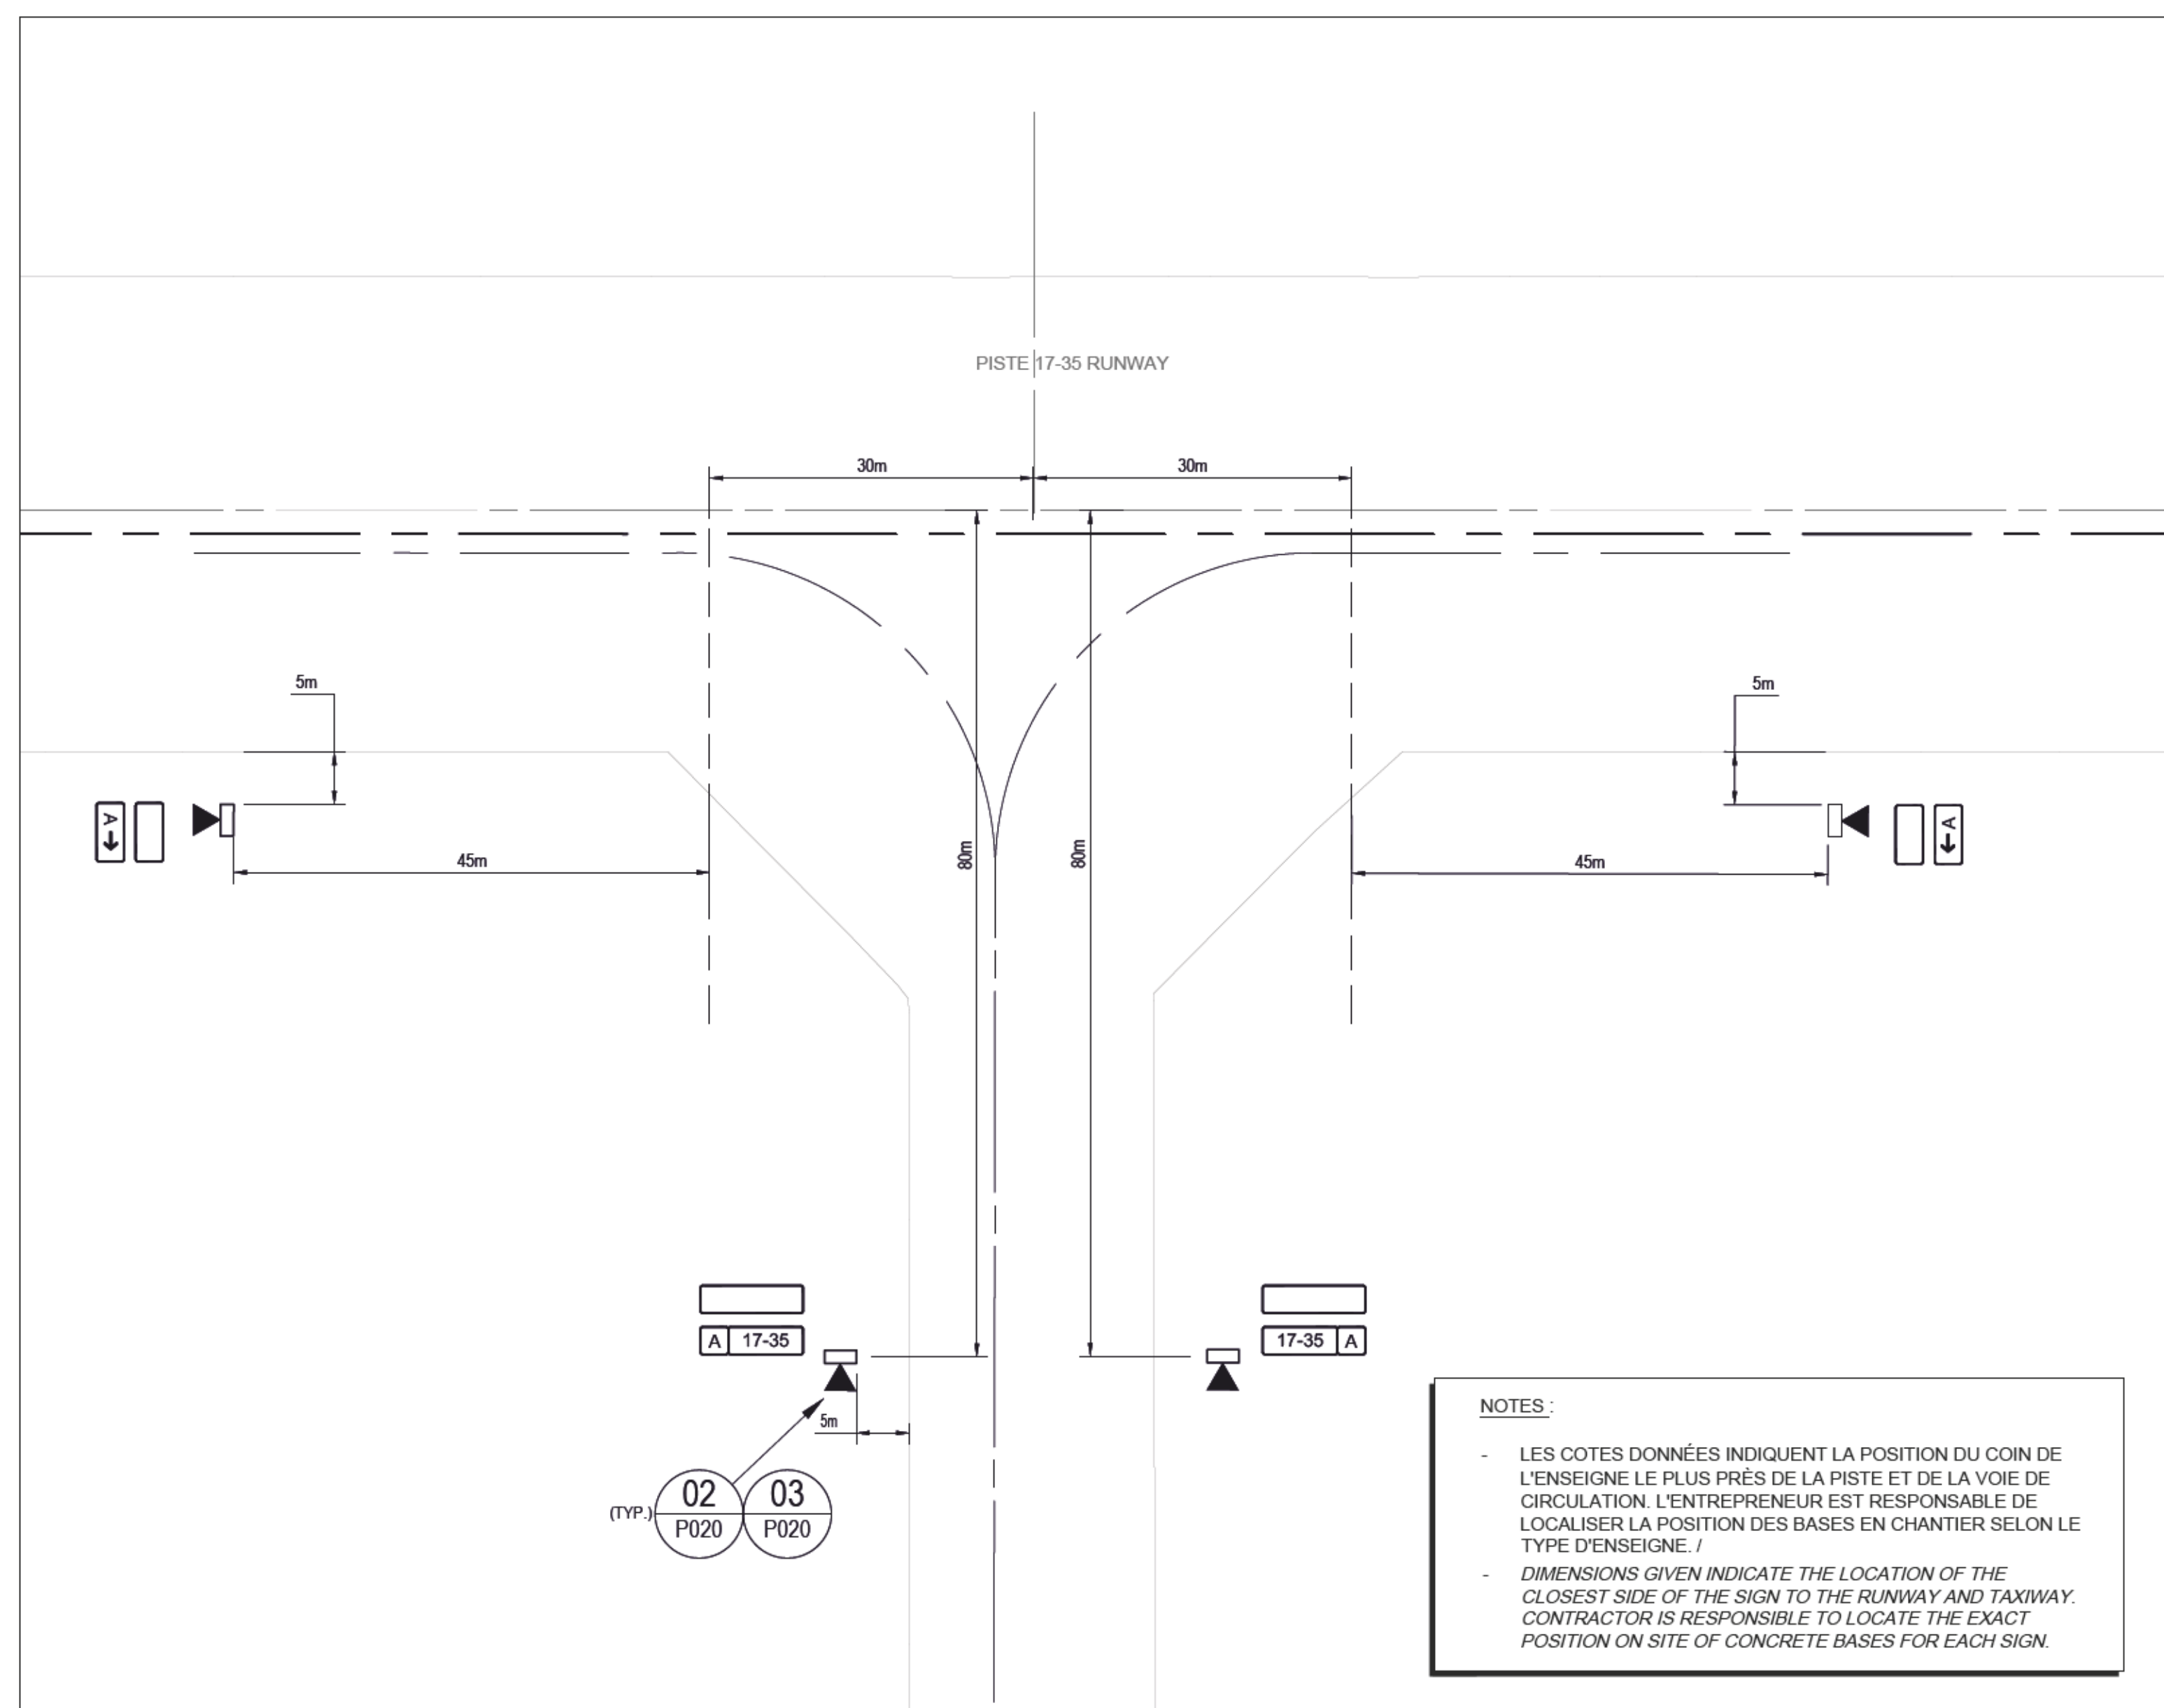

POSITIONNEMENT D'UNE ENSEIGNE D'INDICATION ET D'OBLIGATION



00	F.G.	2019/09/11	F.G.	SR4 - SOUMISSION / SR4 - FOR TENDER
No.	Par By	Date	Approuvé Approved	Révisions Revisions

Échelle 0 50m
Scale 1:1000

Site **AÉROPORT DE SCHEFFERVILLE**
SCHEFFERVILLE AIRPORT

Projet Project	REPLACEMENT DES AIDES VISUELLES <i>REPLACEMENT OF VISUAL AIDS</i>
-------------------	--

Description	ÉLECTRICITÉ AÉROGARE - VUES EN PLAN AGRANDIES ELECTRICAL TERMINAL - ENLARGED PLAN VIEWS
-------------	--

Chargé de projet Project supervisor	F. FOURNIER	Conçu par Designed by	F. GIRARD, ing
--	-------------	--------------------------	----------------

Direction cliente Client branch	NHA	Dessiné par Drawn by	J.M.LAJOIE
------------------------------------	-----	-------------------------	------------


Gestionnaire Manager	R.RAAD	Vérifié par Checked by	F. GIRARD, ing
-------------------------	--------	---------------------------	----------------

No. projet	R 096390 001	DÉCEMBRE / DECEMBER 2018
------------	--------------	--------------------------

Pour fins administratives	For administrative purposes
---------------------------	-----------------------------

Gestionnaire de projets - USC MPO/TC
Projects Manager - CSU DFO/TC

Q	1	6	0	Q	3	4	1	P	0	1	3
---	---	---	---	---	---	---	---	---	---	---	---

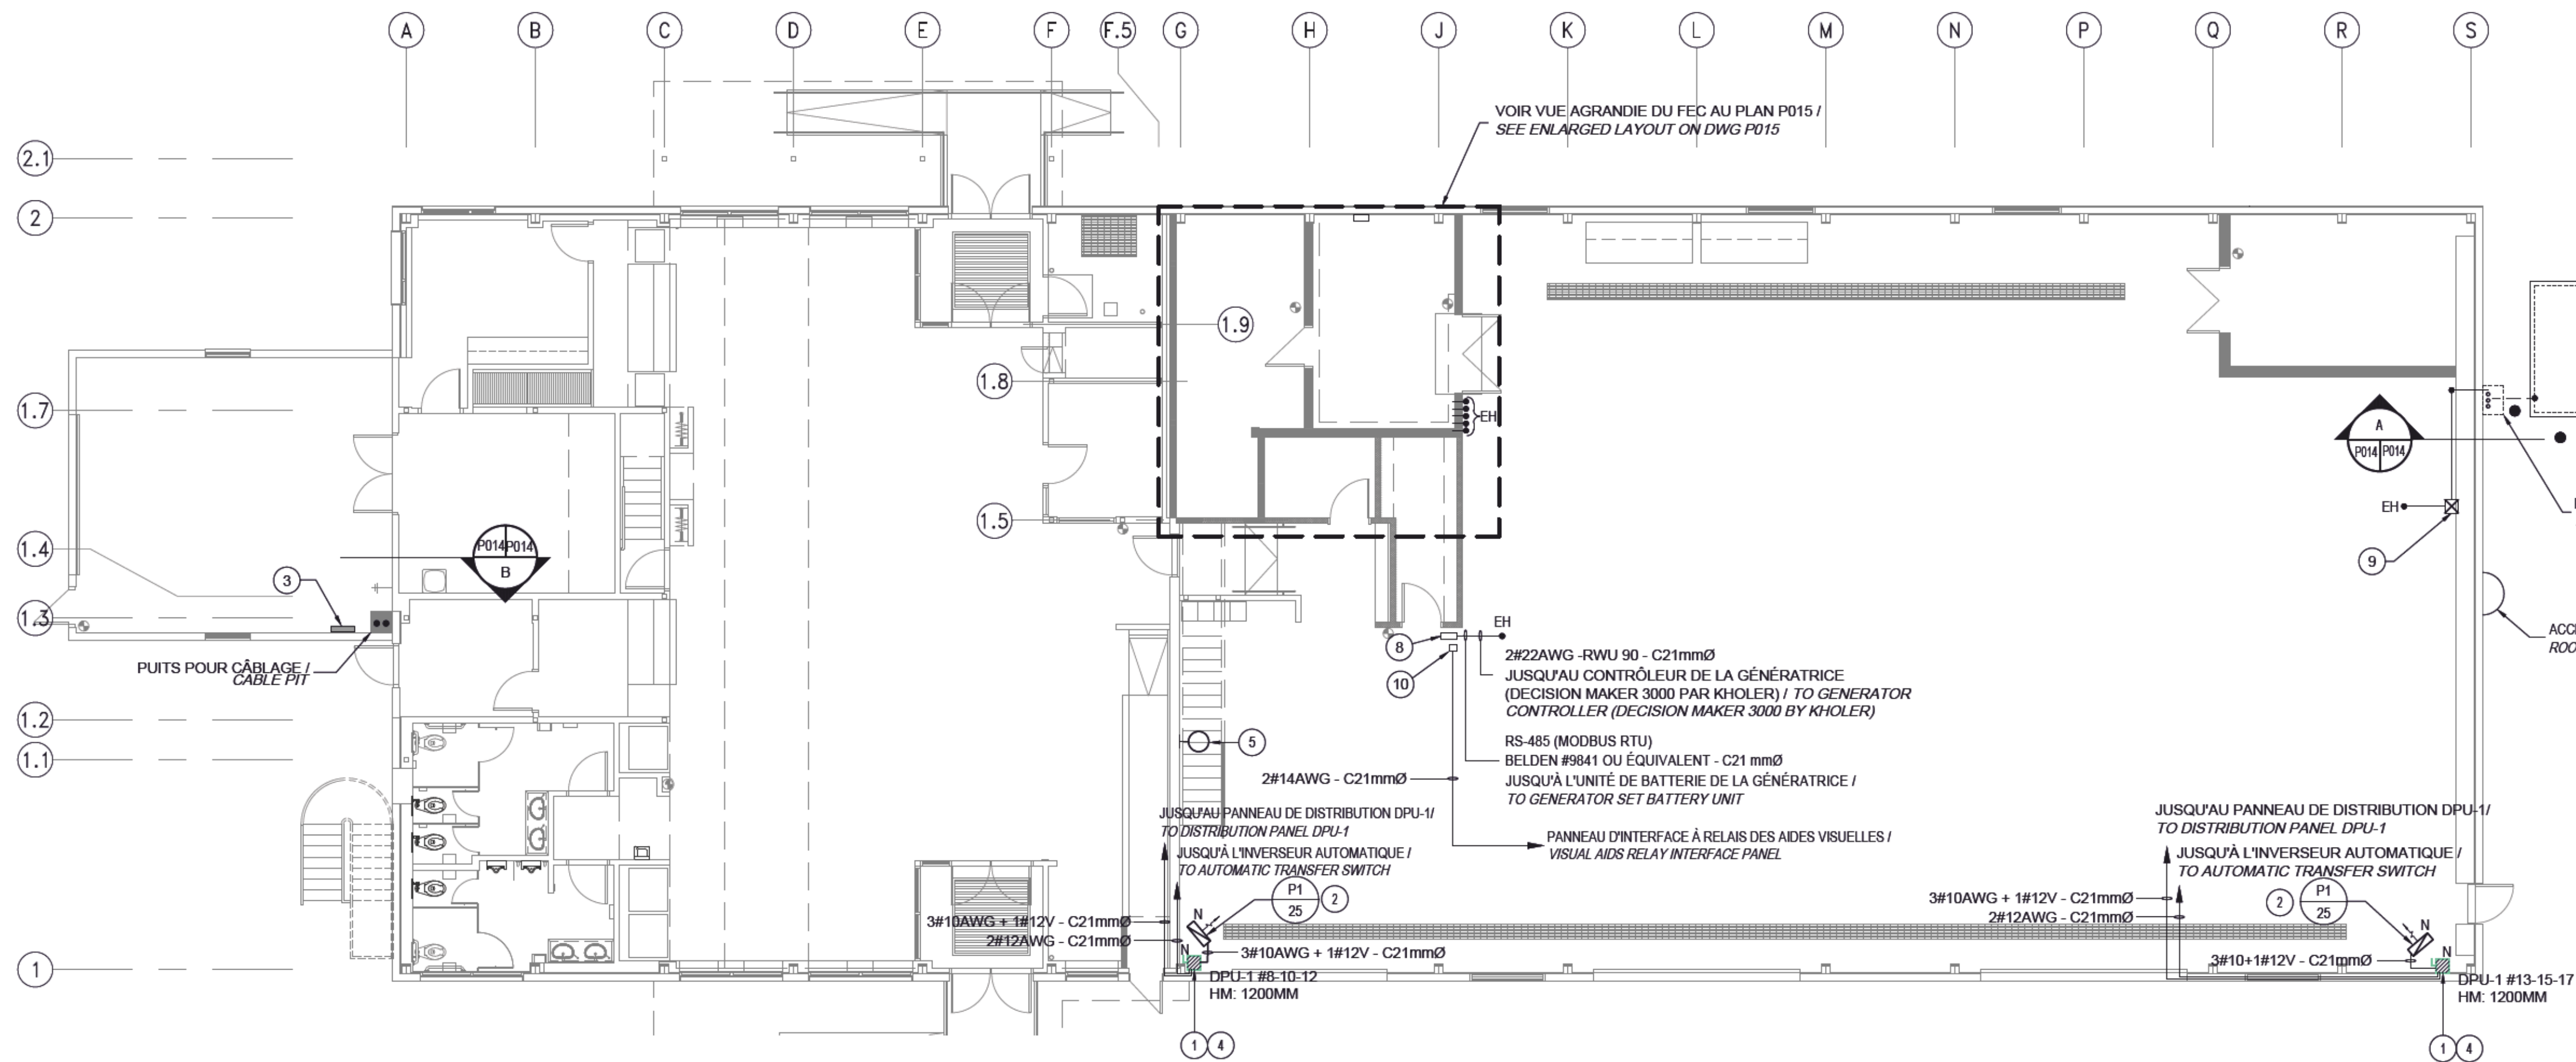

BASE DE BÉTON EXISTANTE À CONSERVER /
EXISTING CONCRETE BASE TO REMAIN


GÉNÉRATRICE SOUS ABRI ET
RÉSERVOIR SOUS BASE EXISTANTE-125kW /
GENERATOR SET - 125kW

BOLLARDS EC

FINI ASPHALTE /
ASPHALT PAVEMENT

PROTECTEUR DE CONDUIT EXISTANT /
EXISTING CONDUIT PROTECTION

ACCÈS AU TOIT /
ROOF ACCESS

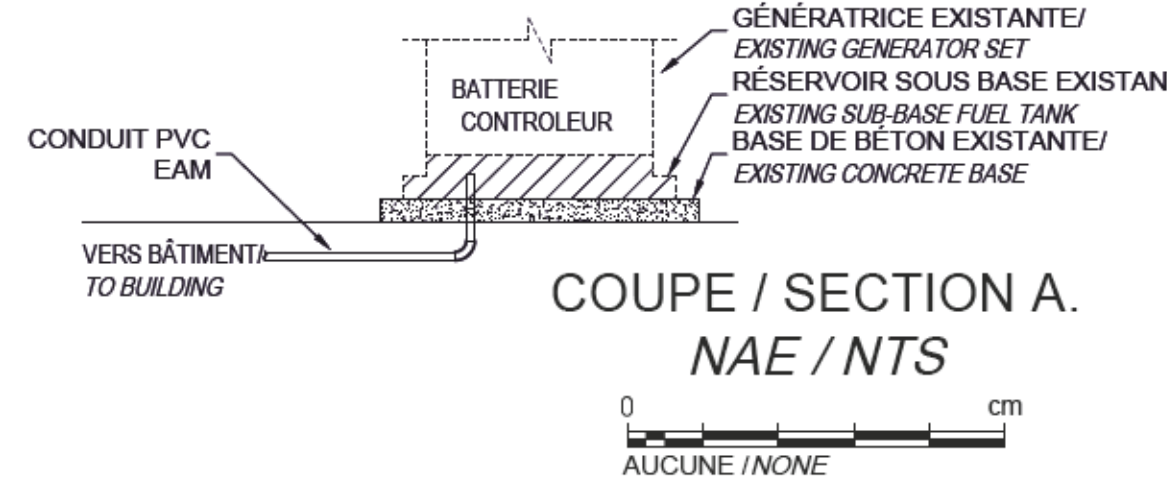

EXISTANT/EXISTING (NOTE 3)
SIEMENS EQ

NOM DU PANNEAU: AIR INUIT	TENSION: 120/240V 1Ø 3F	ALIMENTÉ DE: NE-(39-41)
CAPACITÉ:	A. ICC: 10 kA	
LOCAL:	M.A.L.T.I.: NON MONTAGE SURFACE	SPD: NON DISJ. PRINCIPAL: 100
DESCRIPTION	IDENT (T) CHARGE (VA) DISJ. (A) A B C	DISJ. CHARGE (VA) IDENT (T) DESCRIPTION
ESPACE	X 100 11 2	X 4 60 X
ESPACE	X 29 33 4	X 6 2P X
ESPACE	X 7 8 15	X PRISES
ESPACE	X 17 10 15	X COUVRE-PORTE
PRISES AVION	X 30 11 12	X PRISES AVION
PRISES AVION	X 30 13 14	X PRISES AVION
PRISES EXTERIEUR	X 15 15 16	X CHAUFFAGE AVION
	X 15 17 18	X
	X 15 19 20	X PRISES AVION
LIBRE	X 20 21 22	X LIBRE
ECLAIRAGE	X 15 22 24	X
CHAUFFAGE GARAGE	X 30 20 25	X
	X 2P 27 28	X BORNE 2
NON IDENTIFIÉ	X 40 28 30	X
	X 25 31 32	X BORNE 1
	X 33 34	X
	X 35 35	X
* IDENTIFICATION: C = Chauffage, D = Dég. de faule, P = Press, W = Chauffe-eau E = Eclairage, L = Ligne, S = Espace, X = Extinct, Z = Extinct, C = Multipole		
CHARGE TOTALE: 0 KVA		
C-0	E-0	M-0
	P-0	W-0
		D-0

NOUVEAU/NEW (NOTE 3)

NOM DU PANNEAU: AIR INUIT	TENSION: 120/208V 1Ø 3F	ALIMENTÉ DE: NE (39-41)
CAPACITÉ:	100 A ICC: 10 kA	
LOCAL:	M.A.L.T.I.: NON MONTAGE LIB	SPD: NON DISJ. PRINCIPAL: 100A
DESCRIPTION	IDENT (T) CHARGE (VA) DISJ. (A) A B C	DISJ. CHARGE (VA) IDENT (T) DESCRIPTION
ESPACE	S 1 1 2	S ESPACE
ESPACE	S 3 4 15	X PRISES
ESPACE	S 5 15 6	X COUVRE-PORTE
PRISE AVION	X 30 7 8	X PRISE AVION
PRISE AVION	X 30 9 10	X PRISE AVION
PRISE EXT	X 15 11 12	X CHAUFFAGE AVION
PRISE EXT	X 15 13 14	X
ESPACE	S 15 15 16	X PRISE AVION
ESPACE	S 15 17 18	S ESPACE
ECLAIRAGE	X 15 19 20	S ESPACE
CHAUFFAGE GARAGE	X 30 21 22	X
	X 40 23 24	X BORNE 2
NON IDENTIFIÉ	X 2P 27 28	X BORNE 1
ESPACE	S 29 30	S
ESPACE	S 31 32	S
ESPACE	S 33 34	X A IDENTIFIER
ESPACE	S 35 35	X
* IDENTIFICATION: C = Chauffage, D = Dég. de faule, P = Press, W = Chauffe-eau E = Eclairage, L = Ligne, S = Espace, X = Extinct, Z = Extinct, C = Multipole		
CHARGE TOTALE: 0 KVA		
C-0	E-0	M-0
	P-0	W-0
		D-0

* AVEC DISJONCTEUR PRINCIPAL 100A WITH MAIN BREAKER 100A

NOTES:

- NOUVEAU SECTIONNEUR COMBINÉ AVEC CONTACTEUR, 30A, 3P, 600V C.A. C.A. TROIS FUSIBLES 30A DE TYPE AJT, CONTACTEUR 24V C.C., SÉLECTEUR MANUEL/AUTOMATIQUE/HORS SERVICE, LUMIÈRE DE TÉMOIN ROUGE DANS UN BÔTIER NEMA 12, RELAIS À REBOURS DE 0 À 30 SECONDES QUI RETARDE LA MISE SOUS TENSION DE LA CHARGE DE 20 SECONDES, TEL QUE ECL12C8Q3A-P23S3A29 PAR EATON / NEW COMBO CONTACTOR, 30A, 3P, 600V A.C. C.W THREE AJT TYPE 30A FUSES, DISCONNECT SWITCH, 24V D.C. CONTACTOR MANUAL/AUTOMATIC/OFF-SELECTOR, RED INDICATOR LIGHT IN A NEMA 12 HOUSING, SUCH AS ECL12C8Q3A-P23S3A29 BY EATON
- NOUVEL AÉROTHERME 25kW SUR URGENGE. AJUSTER LE THERMOSTAT À 2 DEGRÉS SUPÉRIEUR À CEUX EXISTANT / NEW AEROTHERM 25kW ON EMERGENCY/ADJUST THERMOSTAT TO 2 DEGREES ABOVE EXISTING UNITS SET POINT.
- REMPLACER LE PANNEAU EXISTANT PAR UN NOUVEAU PANNEAU 120/208V, 36 CIRCUITS ET RACCORDER LES CIRCUITS EXISTANTS / REPLACE THE EXISTING PANEL BY A NEW PANEL 120/208V, 36 CIRCUITS AND CONNECT THE EXISTING CIRCUITS.
- RACCORDER LE CONTACT DE POSITION DE L'INVERSEUR AUTOMATIQUE AUX CONTACTEURS COMBINÉS POUR DÉMARRER LES AÉROTHERMES LORSQU'EN ALIMENTATION D'URGENCE ET POUR ARRÊTER LES AÉROTHERMES LORSQU'EN ALIMENTATION NORMALE / CONNECT THE AUTOMATIC TRANSFER SWITCHES POSITION CONTACT TO THE COMBO CONTACTORS TO START THE FAN HEATERS WHEN ON EMERGENCY POWER AND TO STOP THE FAN HEATERS WHEN ON NORMAL POWER.
- INDICATEUR LUMINEUX D'ÉTAT DE LA GÉNÉRATRICE, MODÈLE ET TENSION TEL QUE L'EXISTANT / GENERATOR SET STATUS INDICATOR LIGHT, MODEL AND VOLTAGE TO SUIT EXISTING.
- BÔÎTE DE JONCTION EXISTANTE POUR ANTENNE ARCAL À RÉUTILISER POUR LE RACCORDEMENT DU NOUVEAU CÂBLE HELIAX / EXISTING JUNCTION BOX FOR ARCAL ANTENNA TO BE MAINTAINED AND USED FOR CONNECTION OF NEW HELIAX CABLE.
- BÔÎTE DE JONCTION EXISTANTE DU PHARE ROTATIF À CONSERVER / EXISTING JUNCTION BOX FOR ROTARY BEACON TO REMAIN.
- NOUVEL INDICATEUR D'ALARME DÉPORTÉ POUR LA GÉNÉRATRICE RSA III / NEW RSA III ANNUNCIATOR FOR GENERATOR.
- BÔÎTIER EXISTANT POUR CÂBLES DE LA GÉNÉRATRICE. À PARTIR DE CE BÔÎTIER, ACHÉMINER LES CÂBLES JUSQU'À LA GÉNÉRATRICE VIA LES CONDUITS EXISTANTS / EXISTING BOX FOR GENERATOR CABLES. FROM THIS BOX, USE EXISTING CONDUITS TO ROUTE CABLES TO THE GENERATOR.
- SÉLECTEUR 2 POSITIONS "ARRÊT-MARCHE", CONTACT 10A-600V, SOUS BÔÎTIER NEMA12 POUR LE CONTRÔLE DE L'ÉCLAIRAGE DE PISTE LORS DU DÉNEIGEMENT / 2 POSITION "ON-OFF" SELECTOR, 10A-600V CONTACT, NEMA12 HOUSING FOR RUNWAY LIGHTING CONTROL DURING SNOWY REMOVAL OPERATIONS.
- L'ENTREPRENEUR PEUT RÉUTILISER LE CONDUIT EXISTANT ET LE RÉACHÉMINER VERS LE NOUVEAU CONTACTEUR / CONTRACTOR MAY USE EXISTING CONDUIT AND REROUTE TO NEW CONTACTOR LOCATION.
- CÂBLAGE EXISTANT À RETIRER, CONDUITS À CONSERVER. L'ENTREPRENEUR DOIT RÉUTILISER CES CONDUITS POUR ACHÉMINER LES CÂBLES VERS LES BÔÎTIERS "A" ET "B" DANS LA SALLE ÉLECTRIQUE. COORDONNER LE DÉMÂTELEMENT DES CÂBLES SELON LA SÉQUENCE DES TRAVAUX. LES RÉGULATEURS DE BALISAGE EXISTANTS DOIVENT ALIMENTER LES CIRCUITS DE BALISAGE JUSQU'À LA MISE EN MARCHÉ DES NOUVEAUX RÉGULATEURS / EXISTING CABLES TO REMOVE, CONDUITS TO REMAIN, CONTRACTOR MUST USE THESE CONDUITS TO PULL NAVIGATIONAL AID CABLES TO BOX "A" AND "B" IN ELECTRICAL ROOM. REMOVAL OF EXISTING CABLES MUST COORDINATED WITH THE WORK SEQUENCE. EXISTING REGULATORS MUST SUPPLY POWER TO AIRFIELD LIGHTING CIRCUITS UNTIL NEW REGULATORS ARE FUNCTIONAL.

NOTES GÉNÉRALES:

- SUITE À L'ENLÈVEMENT DES ÉQUIPEMENTS, L'ENTREPRENEUR DEVRA RÉALISER LE RÉAGÉRAGE DES MURS / FOLLOWING EQUIPMENTS REMOVAL, REPAIR WALLS.
- SUITE À LA DÉMOLITION OU À L'INSTALLATION, L'ENTREPRENEUR DOIT IGNIFUGER TOUTES LES OUVERTURES ÉLECTRIQUES (CONDUITS/CÂBLES, ETC.) DANS LA SALLE ÉLECTRIQUE POUR MAINTENIR L'INTÉGRITÉ DE RÉSISTANCE AU FEU DUNE DURÉE DE 2 HEURES / MAINTAIN 2 HOURS FIRE INTEGRITY OF ALL ELECTRICAL OPENINGS (CONDUITS, CABLES, ETC) FOLLOWING DEMOLITION OR INSTALLATION.
- CHÈMEMENTS DES CÂBLES SONT ILLUSTRÉS DE FAÇON SCHEMATIQUE SEULEMENT. L'ENTREPRENEUR DEVRA DÉTERMINER LE CHÈMEMENT SUR PLACE AU DÉBUT DES TRAVAUX ET SENTENDRE AVEC LE REPRÉSENTANT DU MINISTÈRE POUR LE CHÈMEMENT EXACT DE L'INSTALLATION AVANT DE COMMENCER LES TRAVAUX. L'ENTREPRENEUR DEVRA INCLURE DANS SA SOUMISSION TOUTES LES OUVERTURES, IGNIFUGATIONS, RÉAGÉRAGE, ET LONGUEURS SUFFISANTES DE CONDUITS/CÂBLES POUR RESPECTER LE CHÈMEMENT / CABLE ROUTING SHOWN IS TO BE CONSIDERED AS SCHEMATIC. CONTRACTOR SHALL COORDINATE ALL ROUTING ON SITE WITH DEPARTMENTAL REPRESENTATIVE BEFORE START OF WORK. INCLUDE, IN CONTRACT PRICE, COST OF OPENINGS, FIRESTOPPING, REPAIRS AND CONDUITS/CABLES LENGTHS IN ACCORDANCE WITH REQUIRED ROUTING.

AÉROGARE - RDC - RÉAMÉNAGEMENT TERMINAL - GROUND FLOOR - PROPOSED

0 5m
1:100

COUPE / SECTION B. NAE / NTS

0 5m
AUCUNE / NONE


AÉROGARE - MEZZANINE - RÉAMÉNAGEMENT TERMINAL - MEZZANINE - PROPOSED

0 5m
1:100



Transports
Canada

Transport
Canada

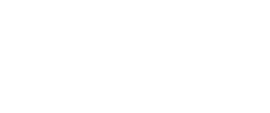

Travaux publics et
Services
Gouvernementaux
Canada

Public Works and
Government
Services
Canada

USC - MPO/TC

CSU - DFO/TC

INGÉNIEURS

ENGINEERS



Stantec Experts-conseils

310 de projet: 157102418

00 F.G. 2019/09/11 F.G. SR4 - SOUMISSION / SR4 - FOR TENDER

No. Par Date Approuvé Révisions
By Date Approved Revisions

Échelle
Scale 0 5m
1:100

Site
**AÉROPORT DE SCHEFFERVILLE
SCHEFFERVILLE AIRPORT**

Projet
Remplacement des aides visuelles
REPLACEMENT OF VISUAL AIDS

Description
AÉROGARE - RDC ET MEZZANINE - RÉAMÉNAGEMENT
**ELECTRICAL
TERMINAL - GROUND FLOOR AND MEZZANINE - PROPOSED**

Chargé de projet
Project supervisor F. FOURNIER Conçu par
Designed by F. GIRARD, ing.

Direction cliente
Client branch NHA Dessiné par
Drawn by J.M.LAJOLIE


Gestionnaire
Manager R.RAAD Vérifié par
Checked by F. GIRARD, ing.

No. projet
Project no. R.096390.001 DÉCEMBRE / DECEMBER 2018


Pour fins administratives For administrative purposes

Gestionnaire de projets - USC MPO/TC
Projects Manager - CSU DFO/TC


Q 1 6 0 Q 3 4 1 P 0 1 4

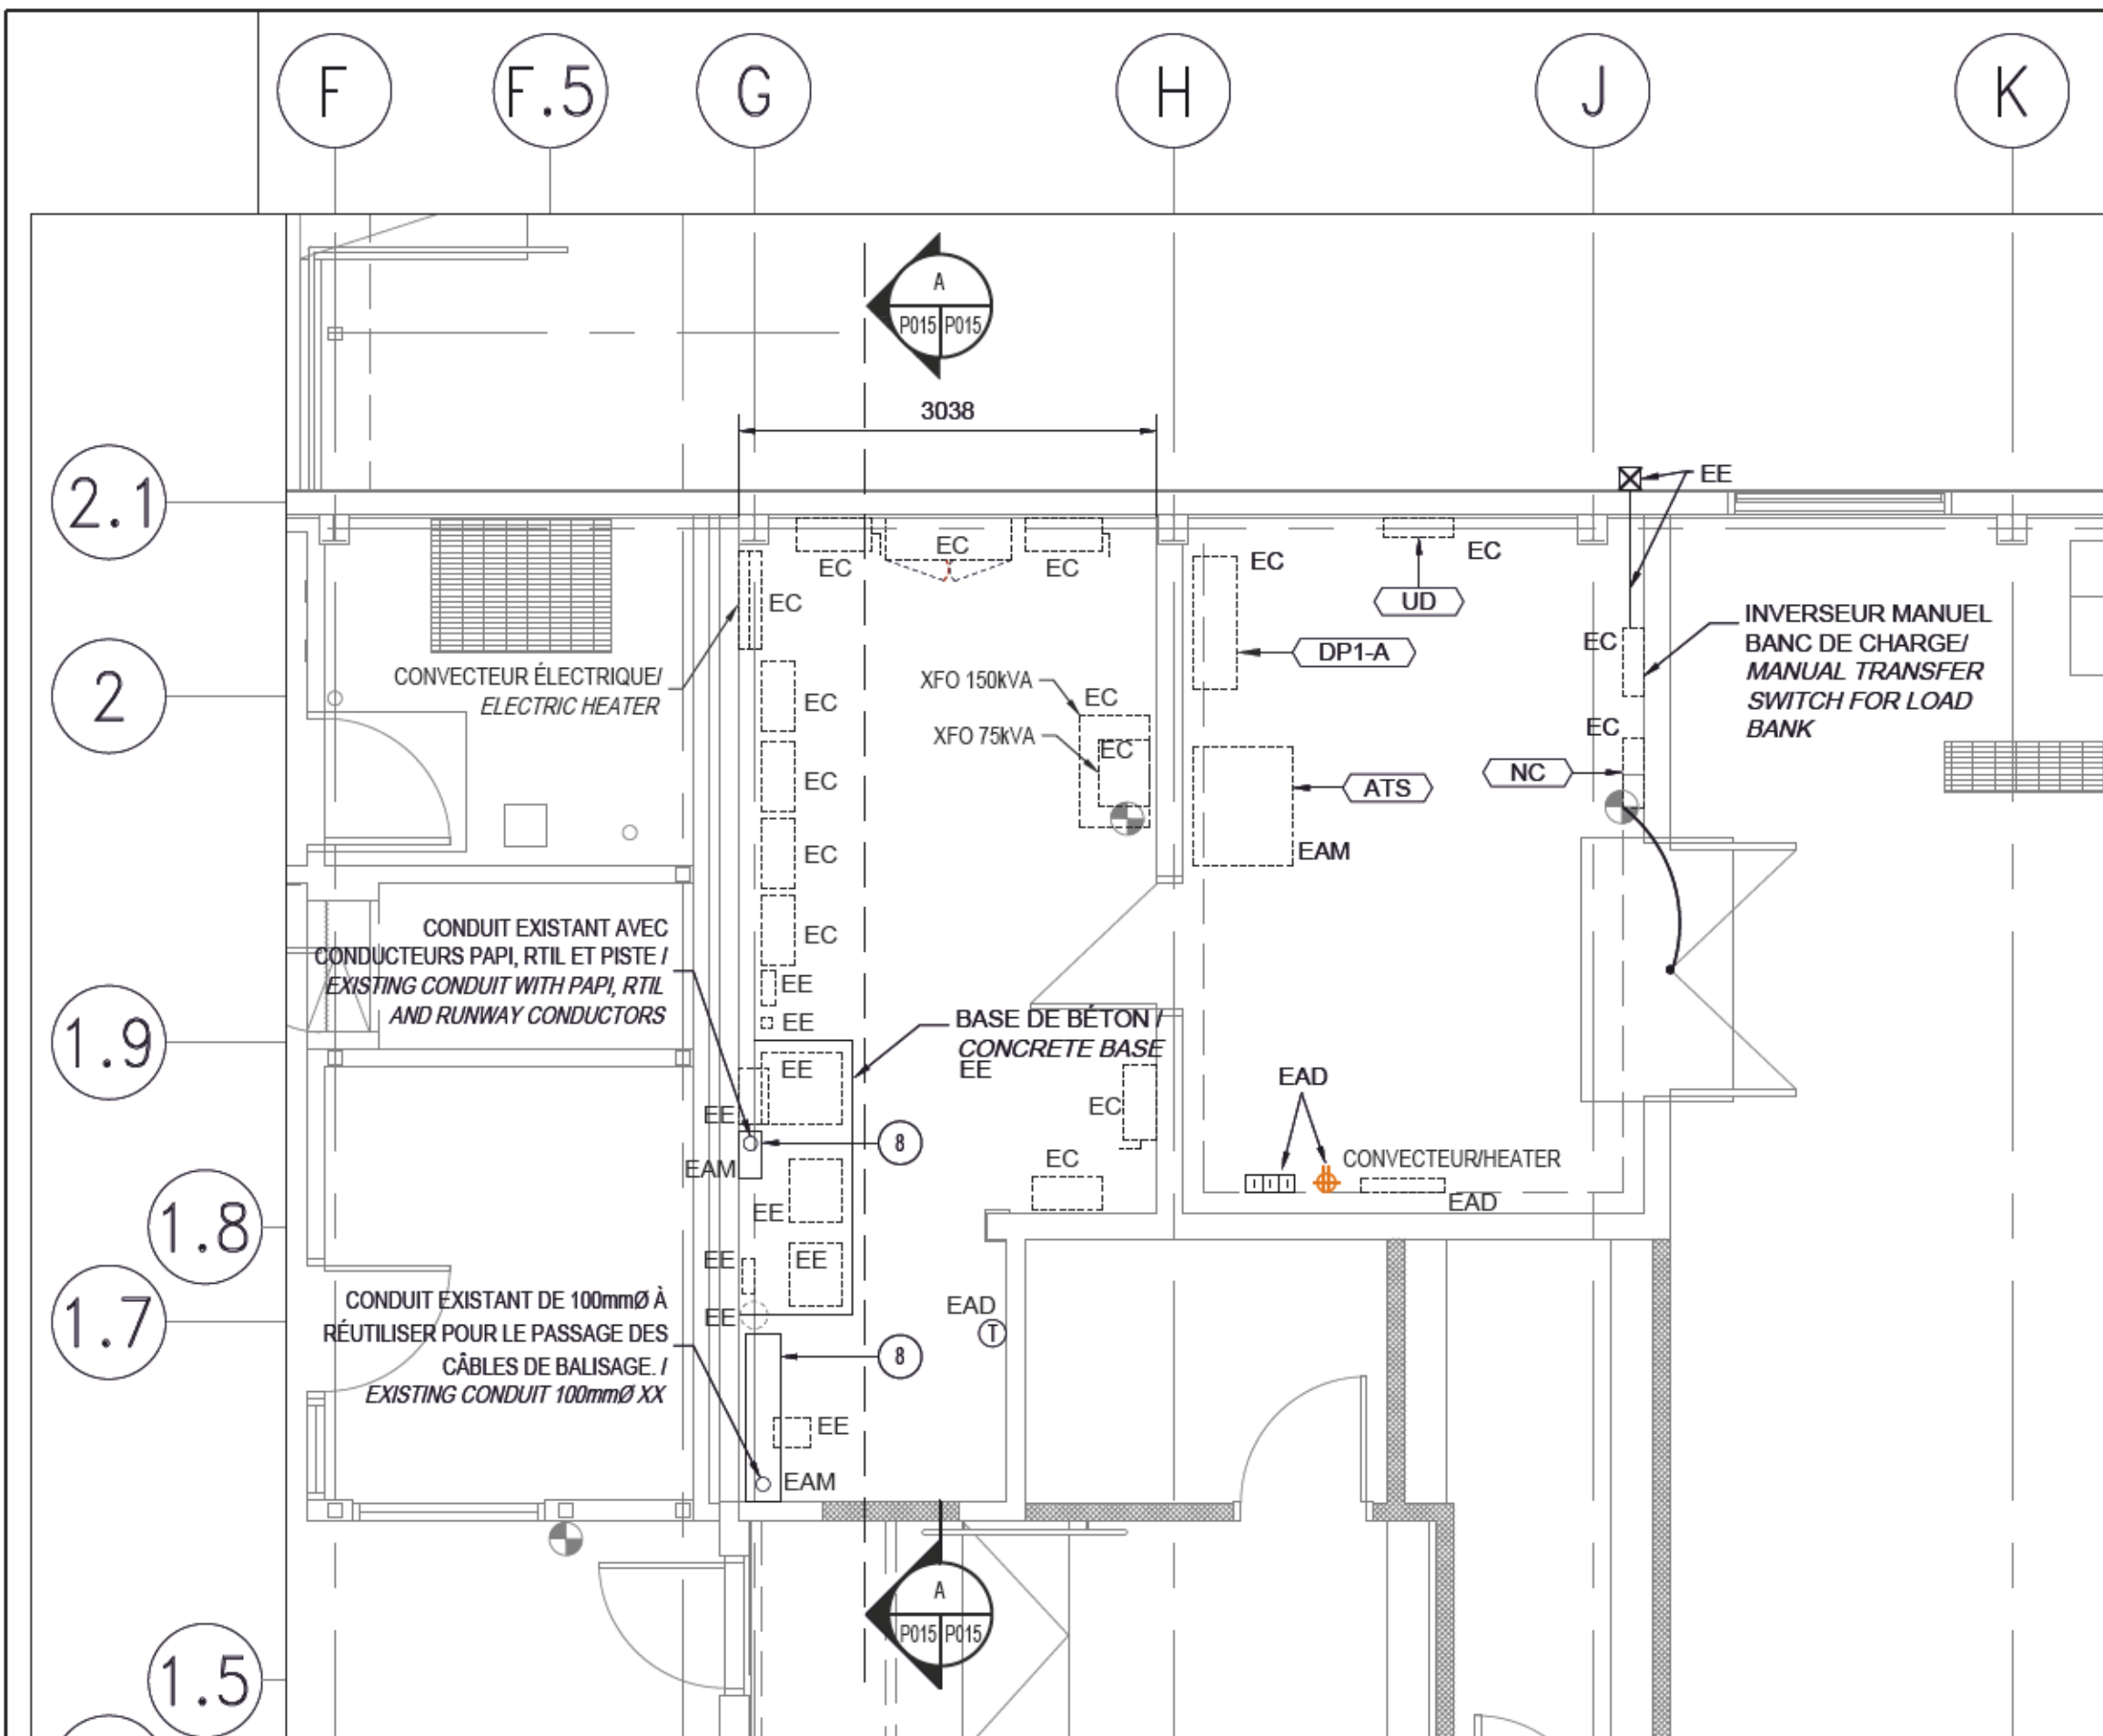


CHAMBRE ÉLECTRIQUE - DÉMOLITION
ELECTRICAL ROOM - DEMOLITION

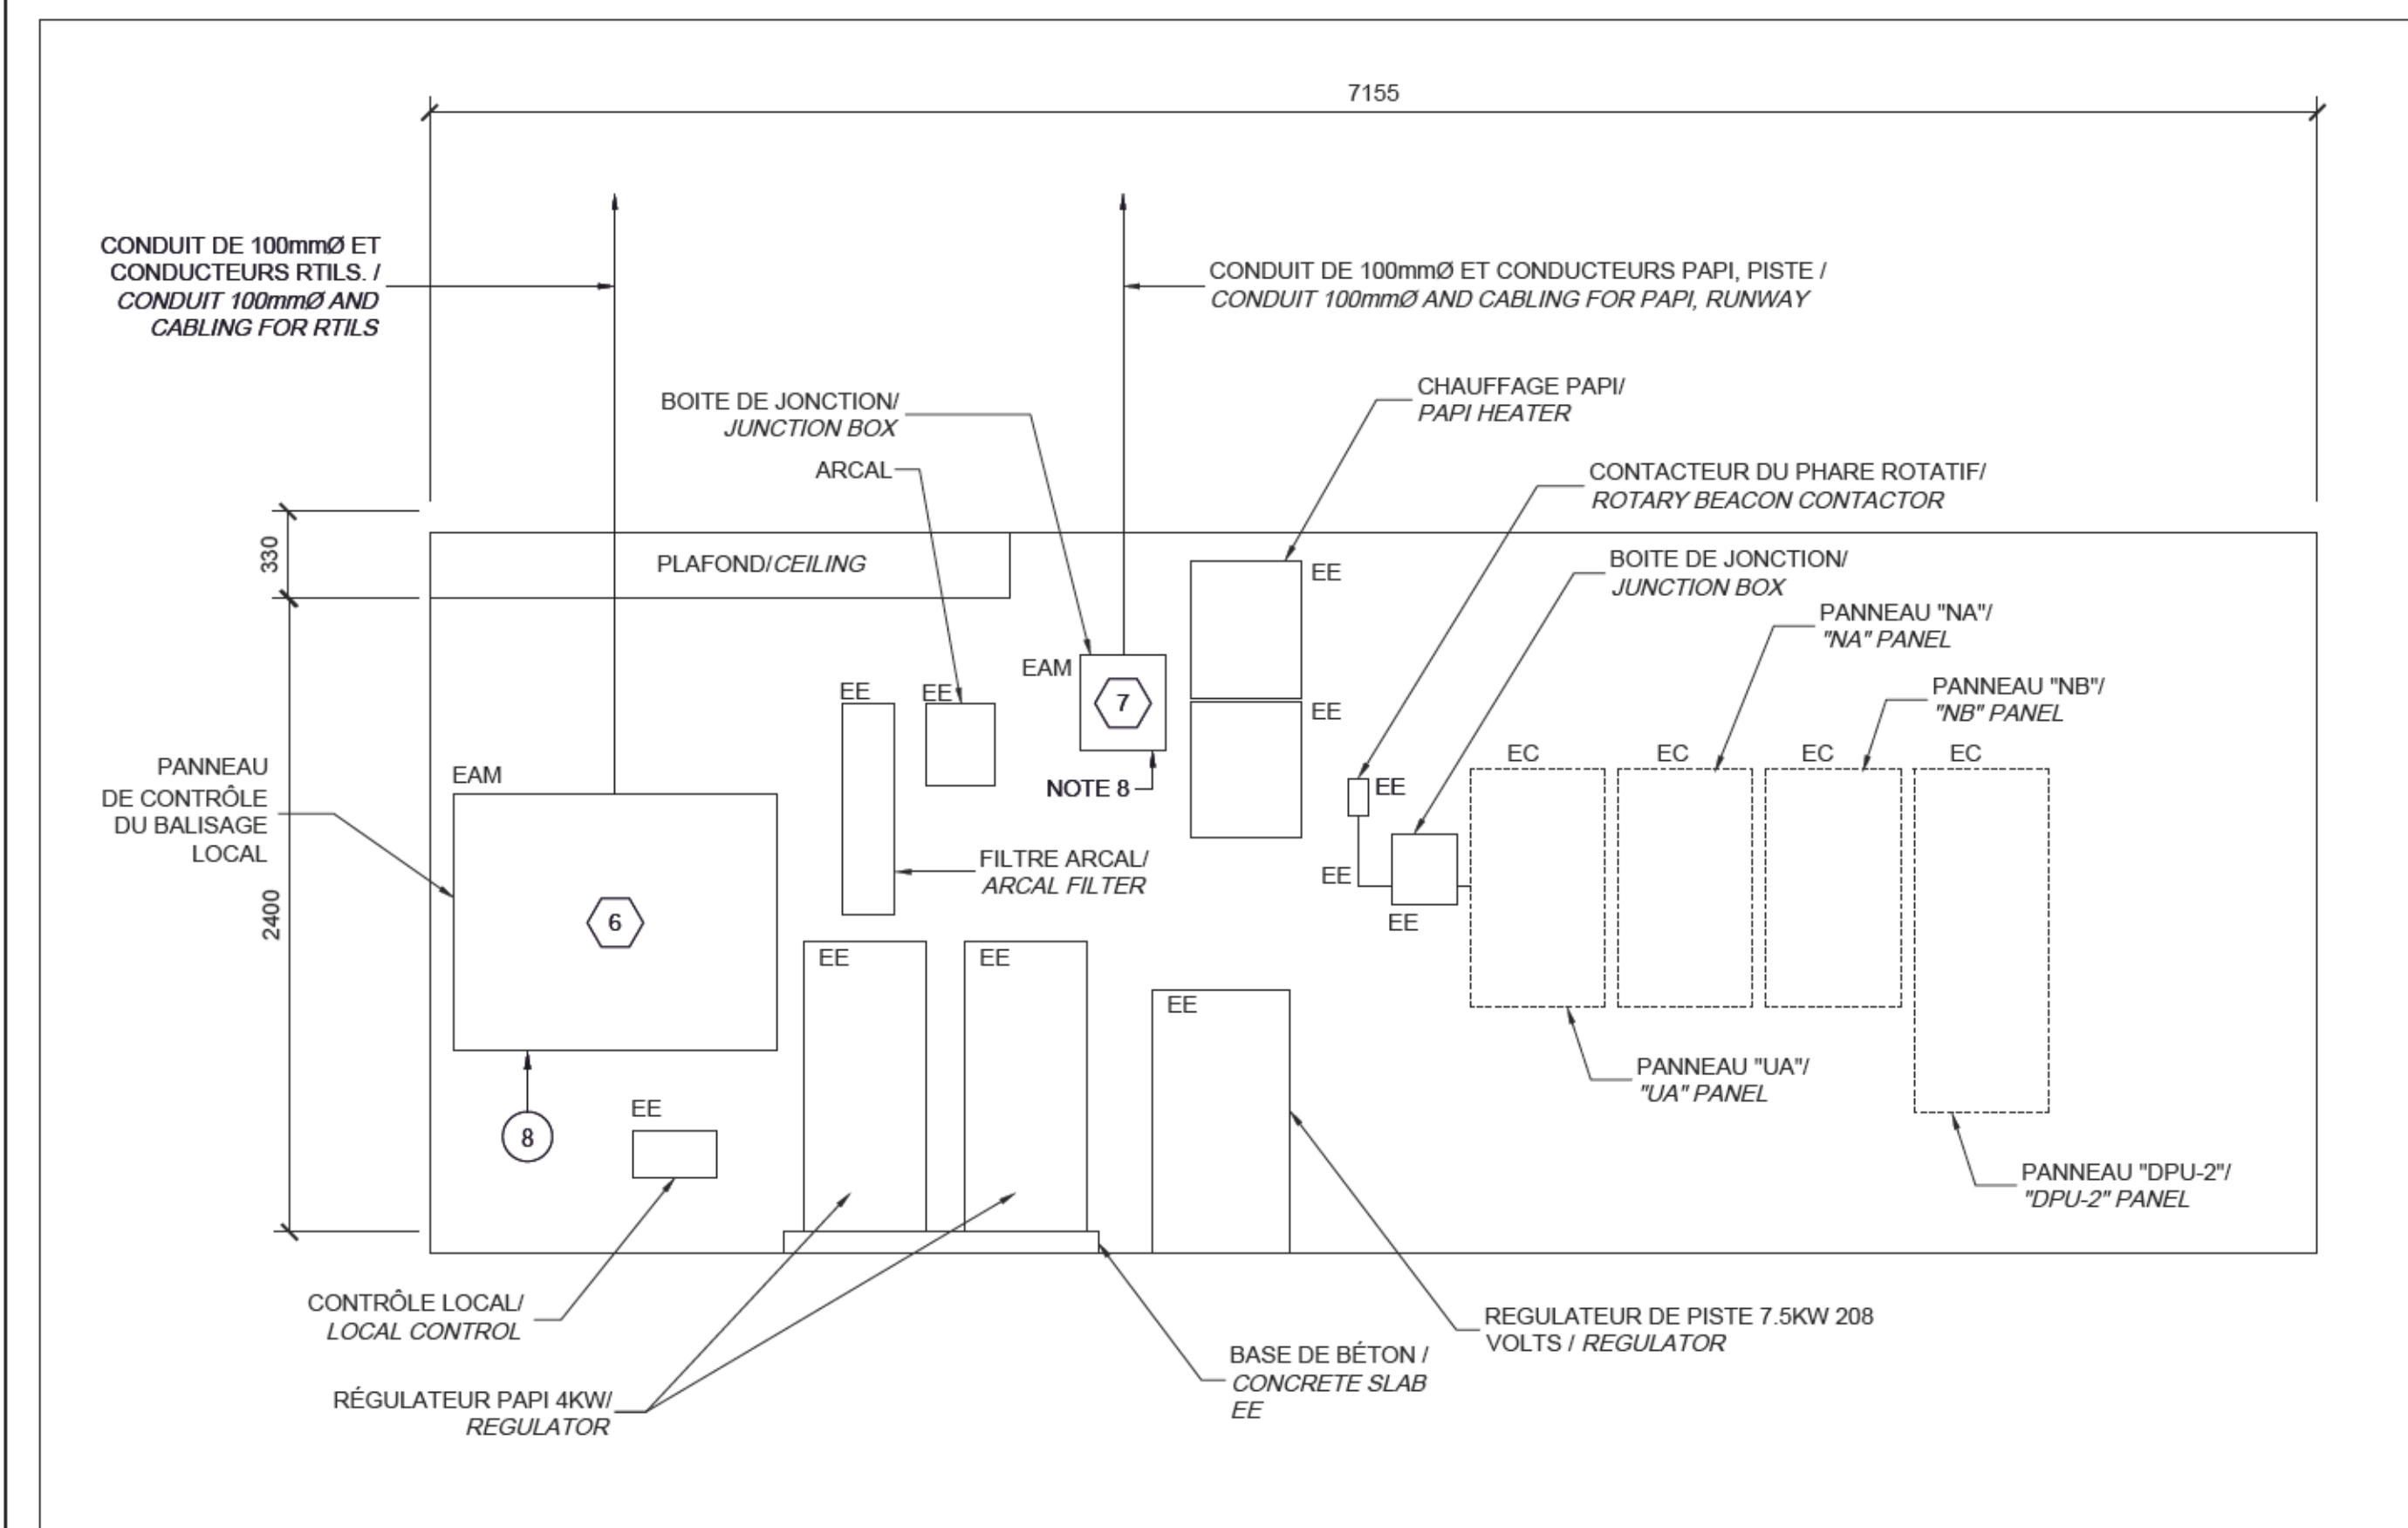


CHAMBRE ÉLECTRIQUE - ÉLÉVATION EXISTANTE
ELECTRICAL ROOM - EXISTING ELEVATION

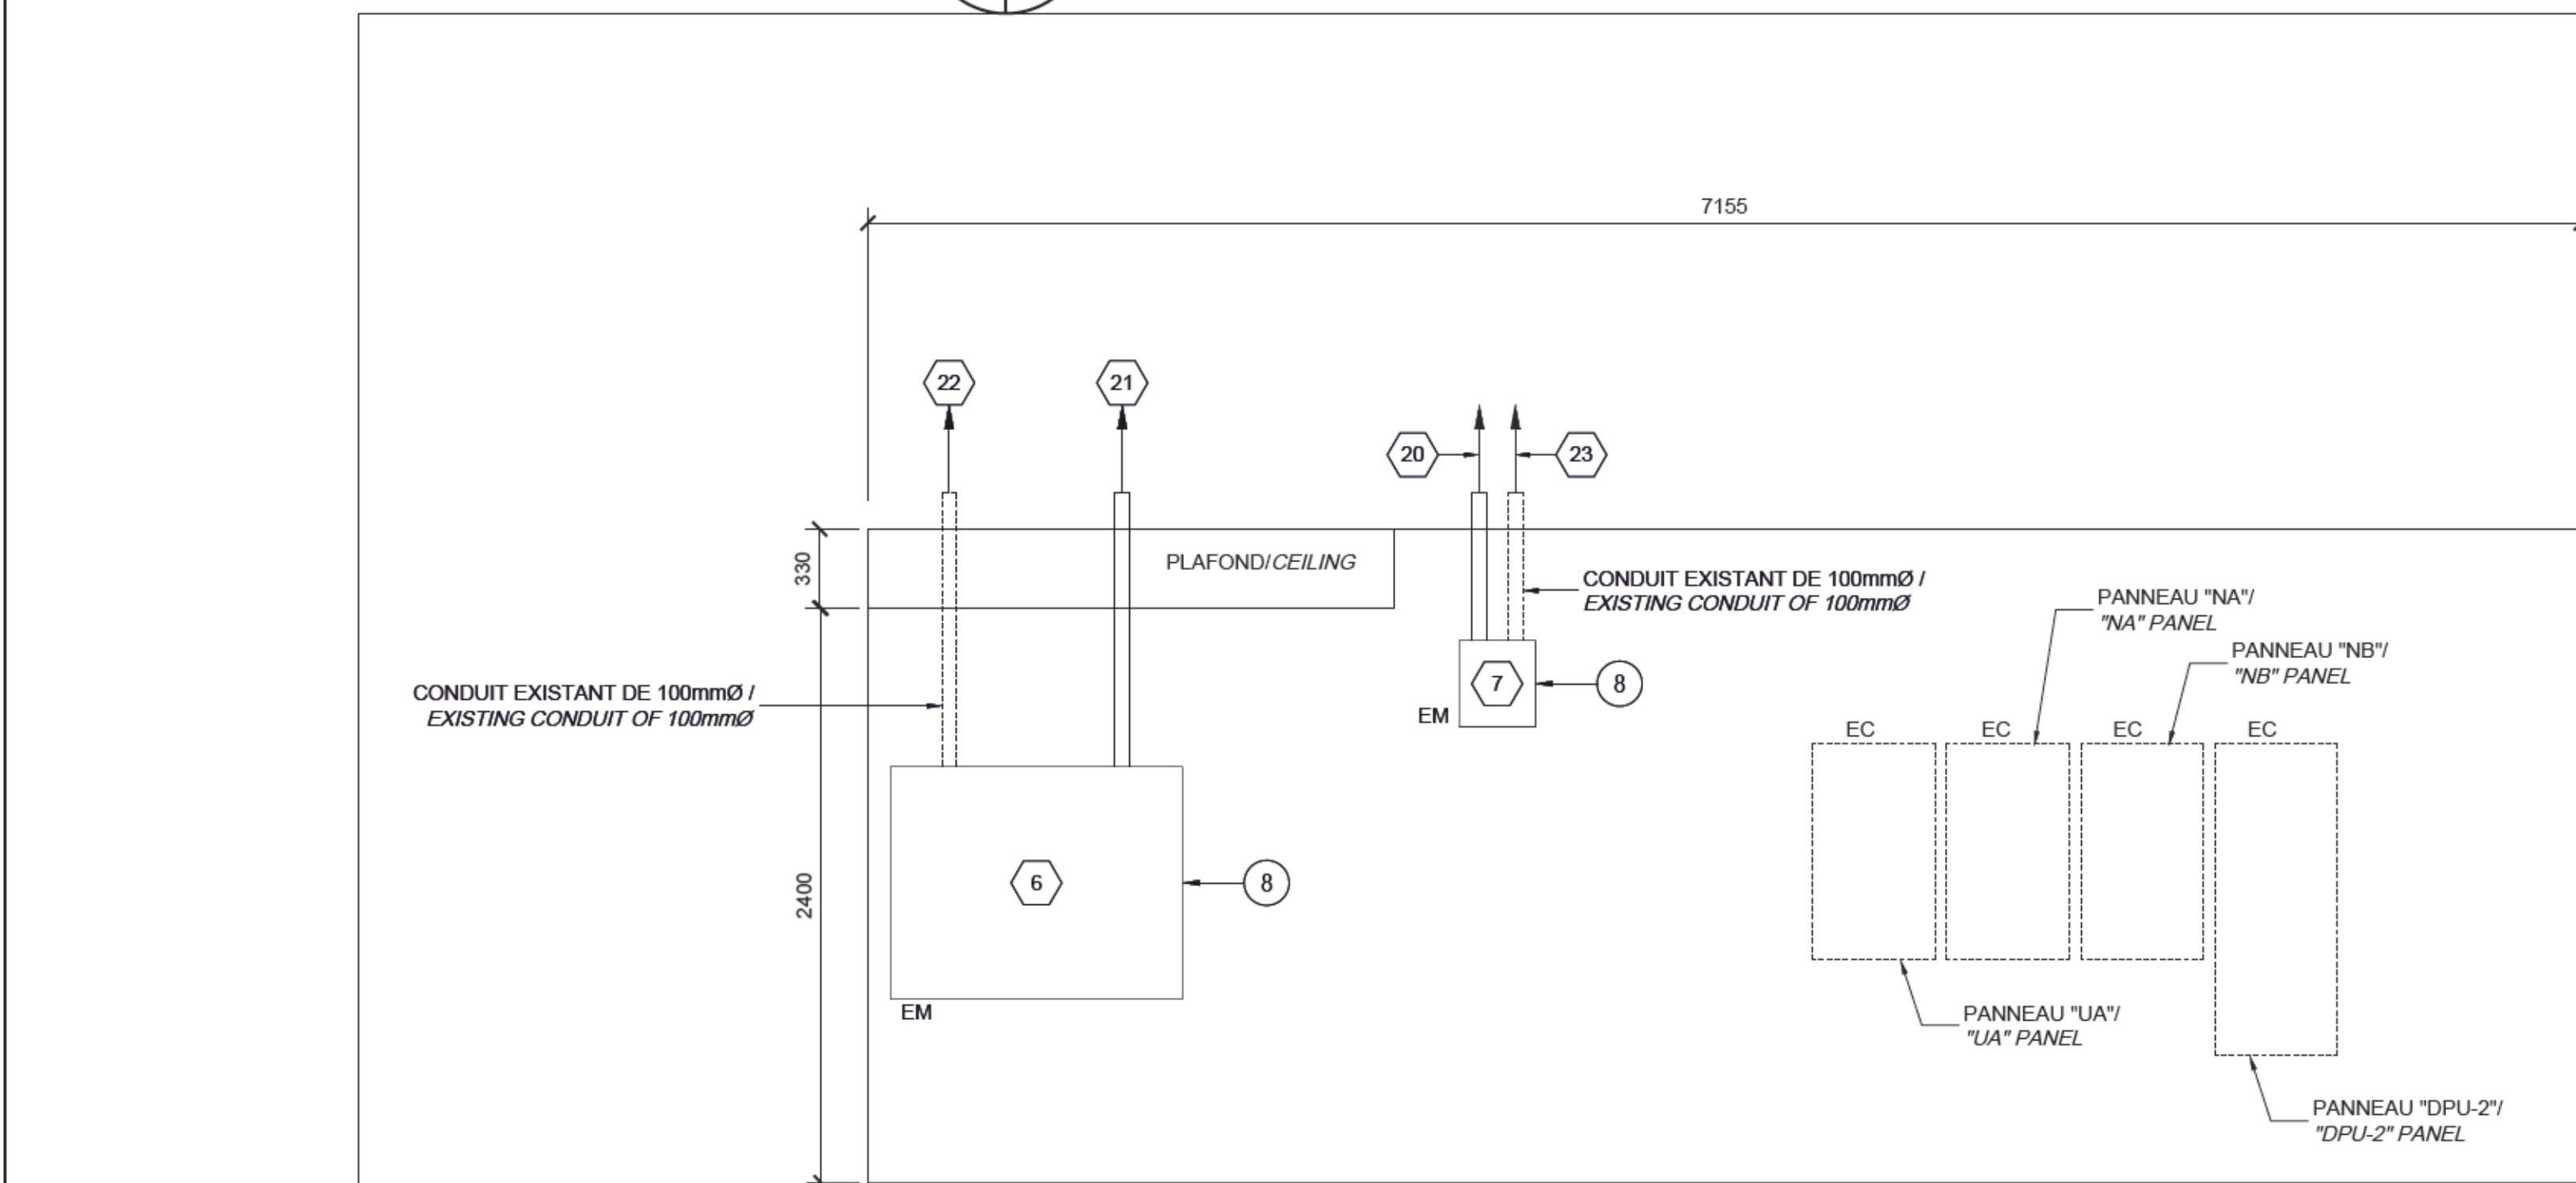


CHAMBRE ÉLECTRIQUE - ÉLÉVATION NOUVELLE
ELECTRICAL ROOM - NEW ELEVATION

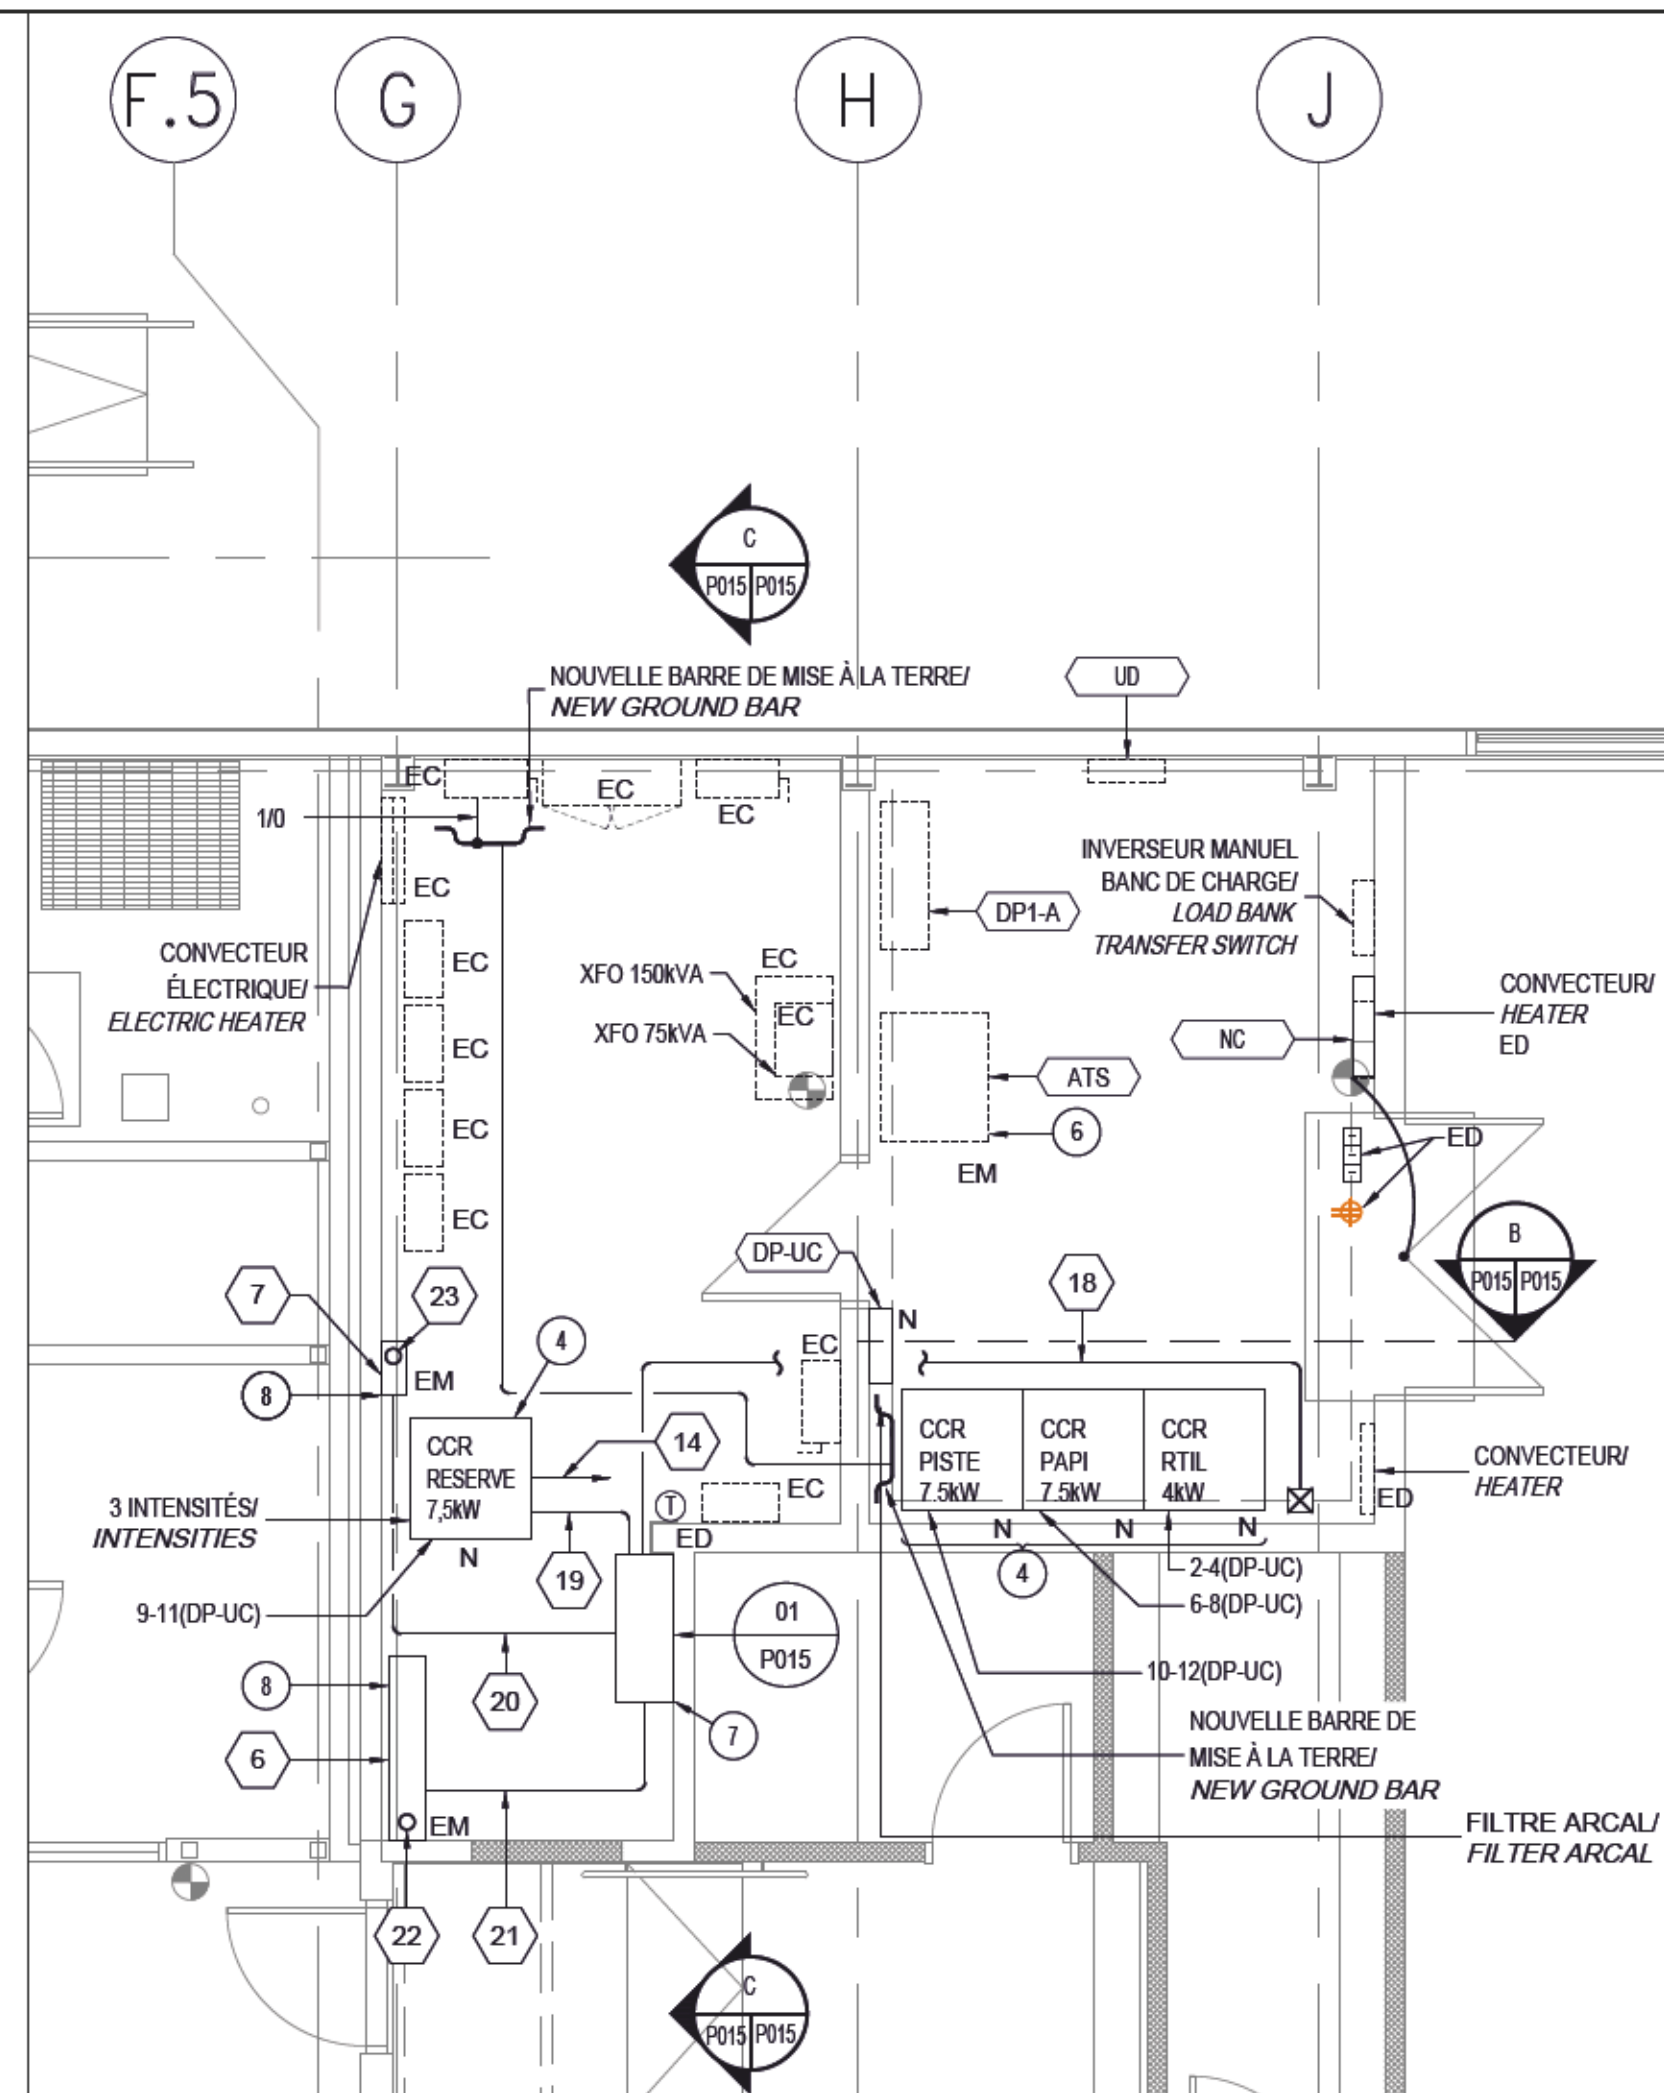

CHAMBRE ÉLECTRIQUE - RÉAMÉNAGEMENT - FINAL
ELECTRICAL ROOM - FINAL SET UP

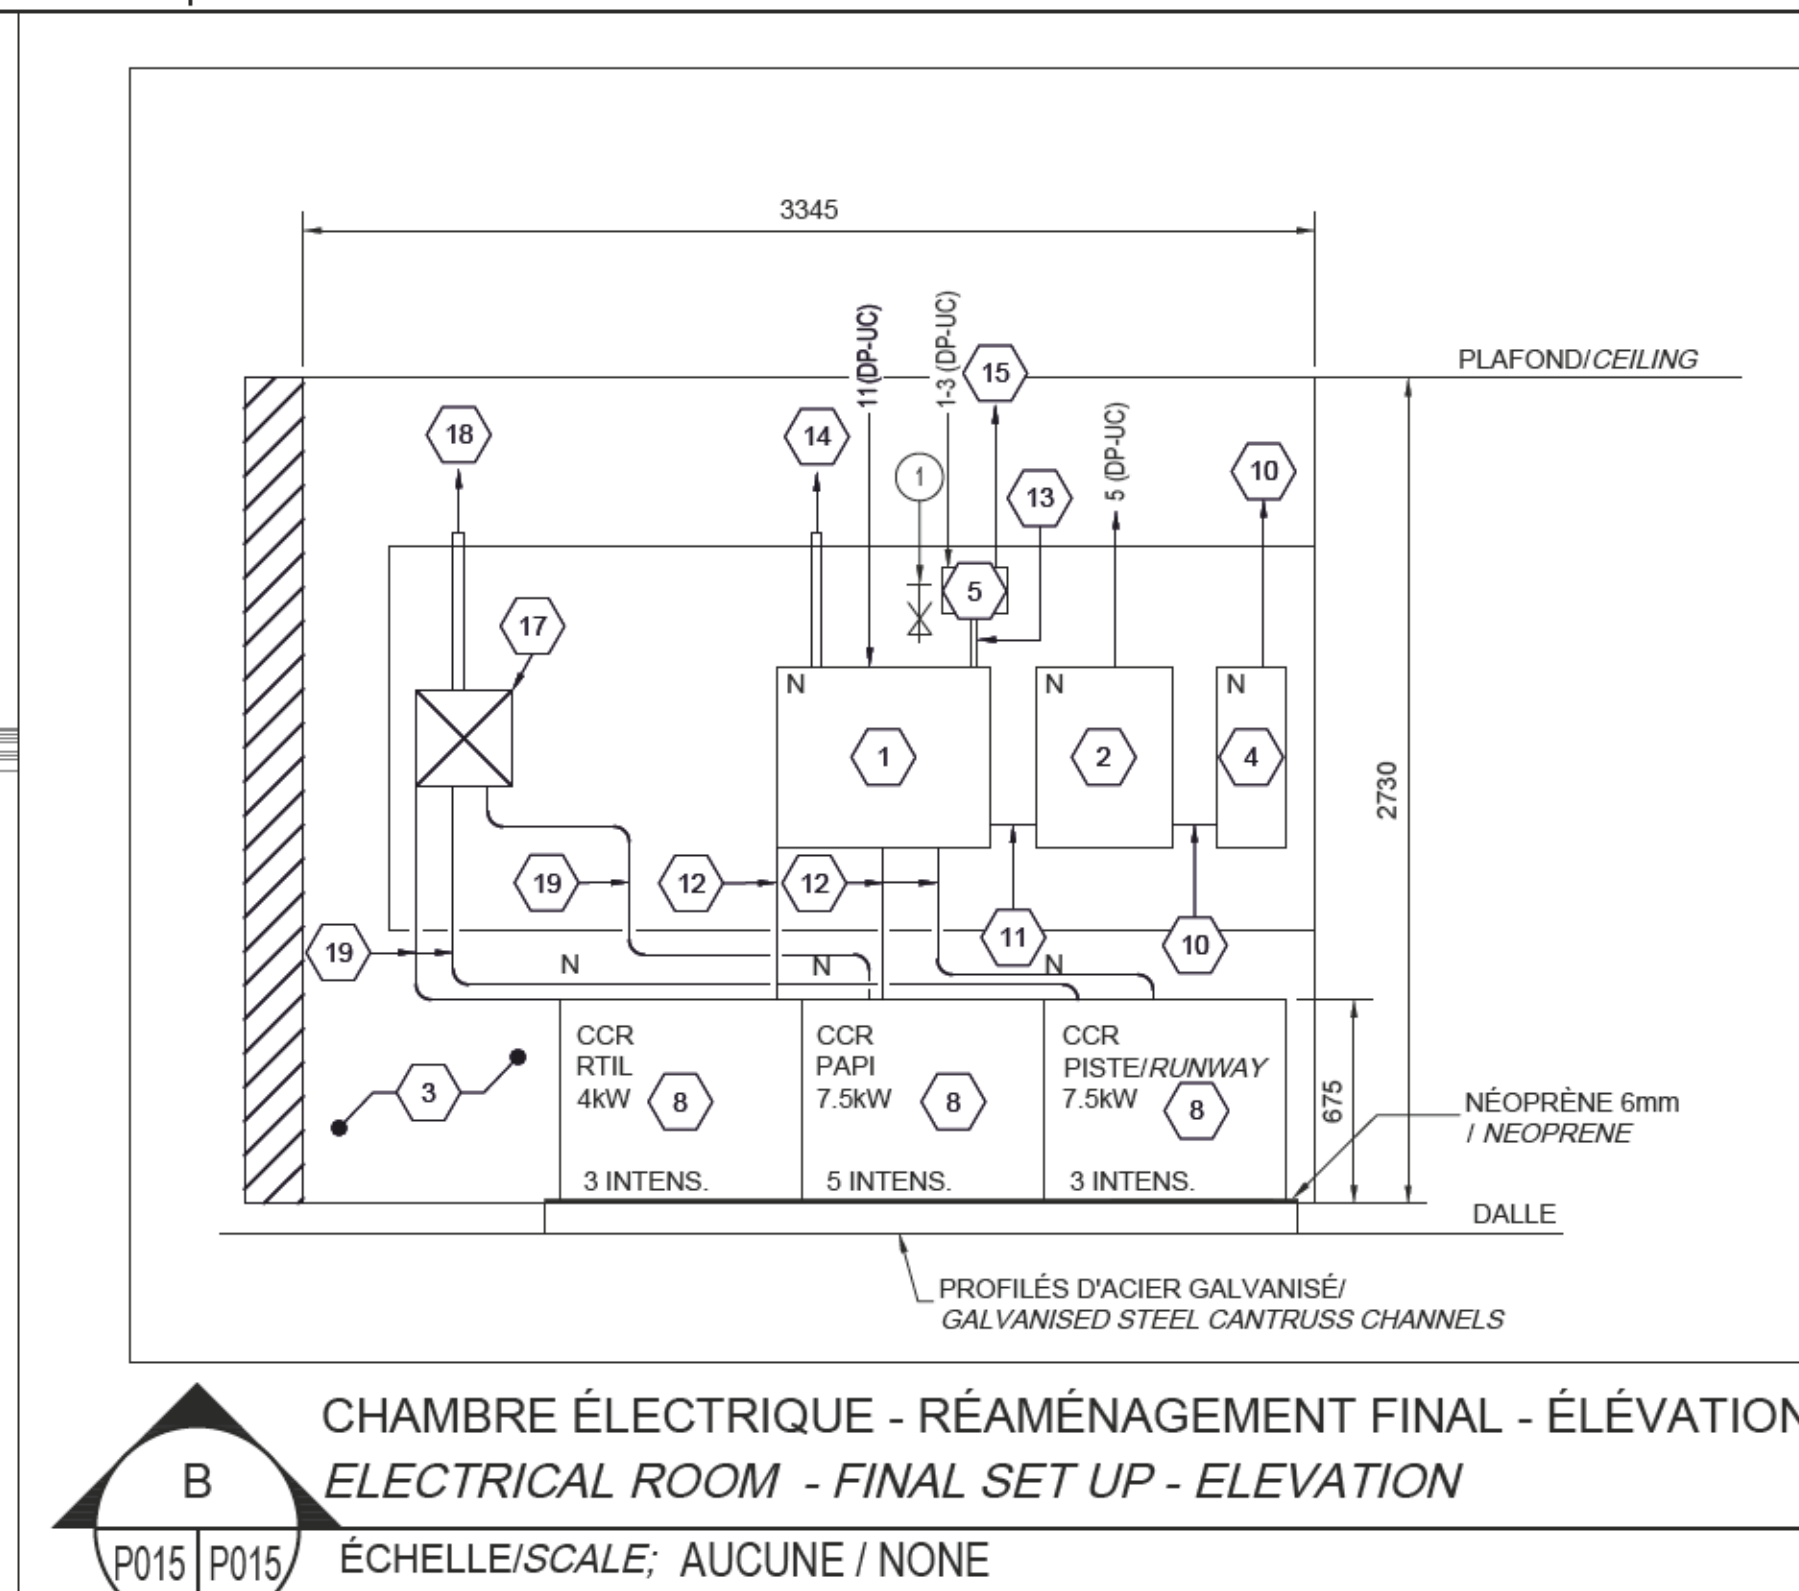


CHAMBRE ÉLECTRIQUE - RÉAMÉNAGEMENT FINAL - ÉLEVATION
ELECTRICAL ROOM - FINAL SET UP - ELEVATION

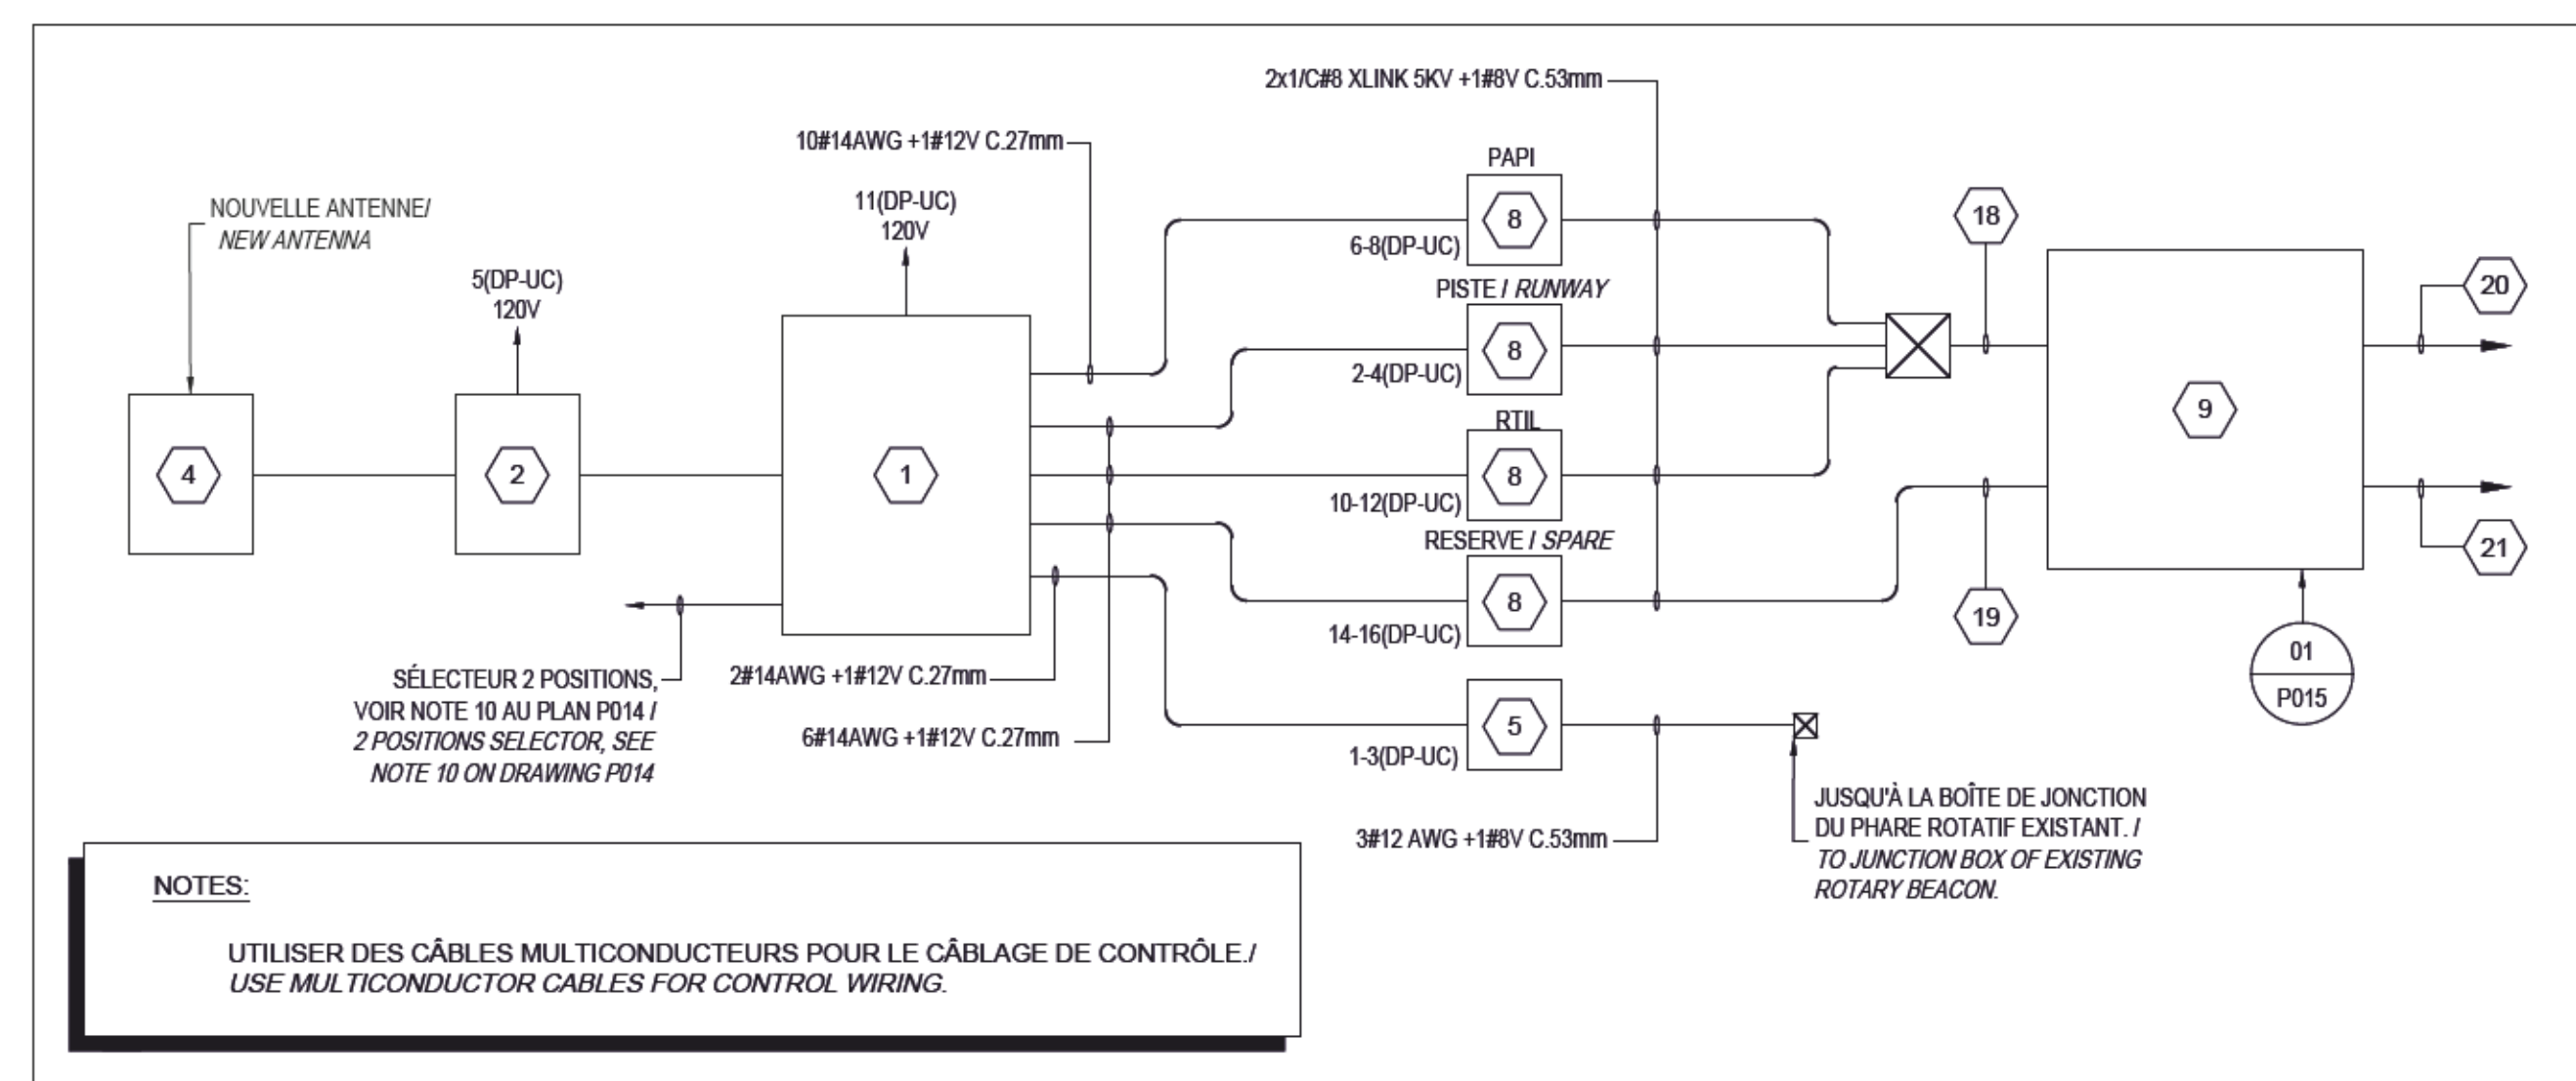

02

SCHÉMA UNIFILAIRE DU BALISAGE
AIRFIELD LIGHTING SINGLE LINE DIAGRAM

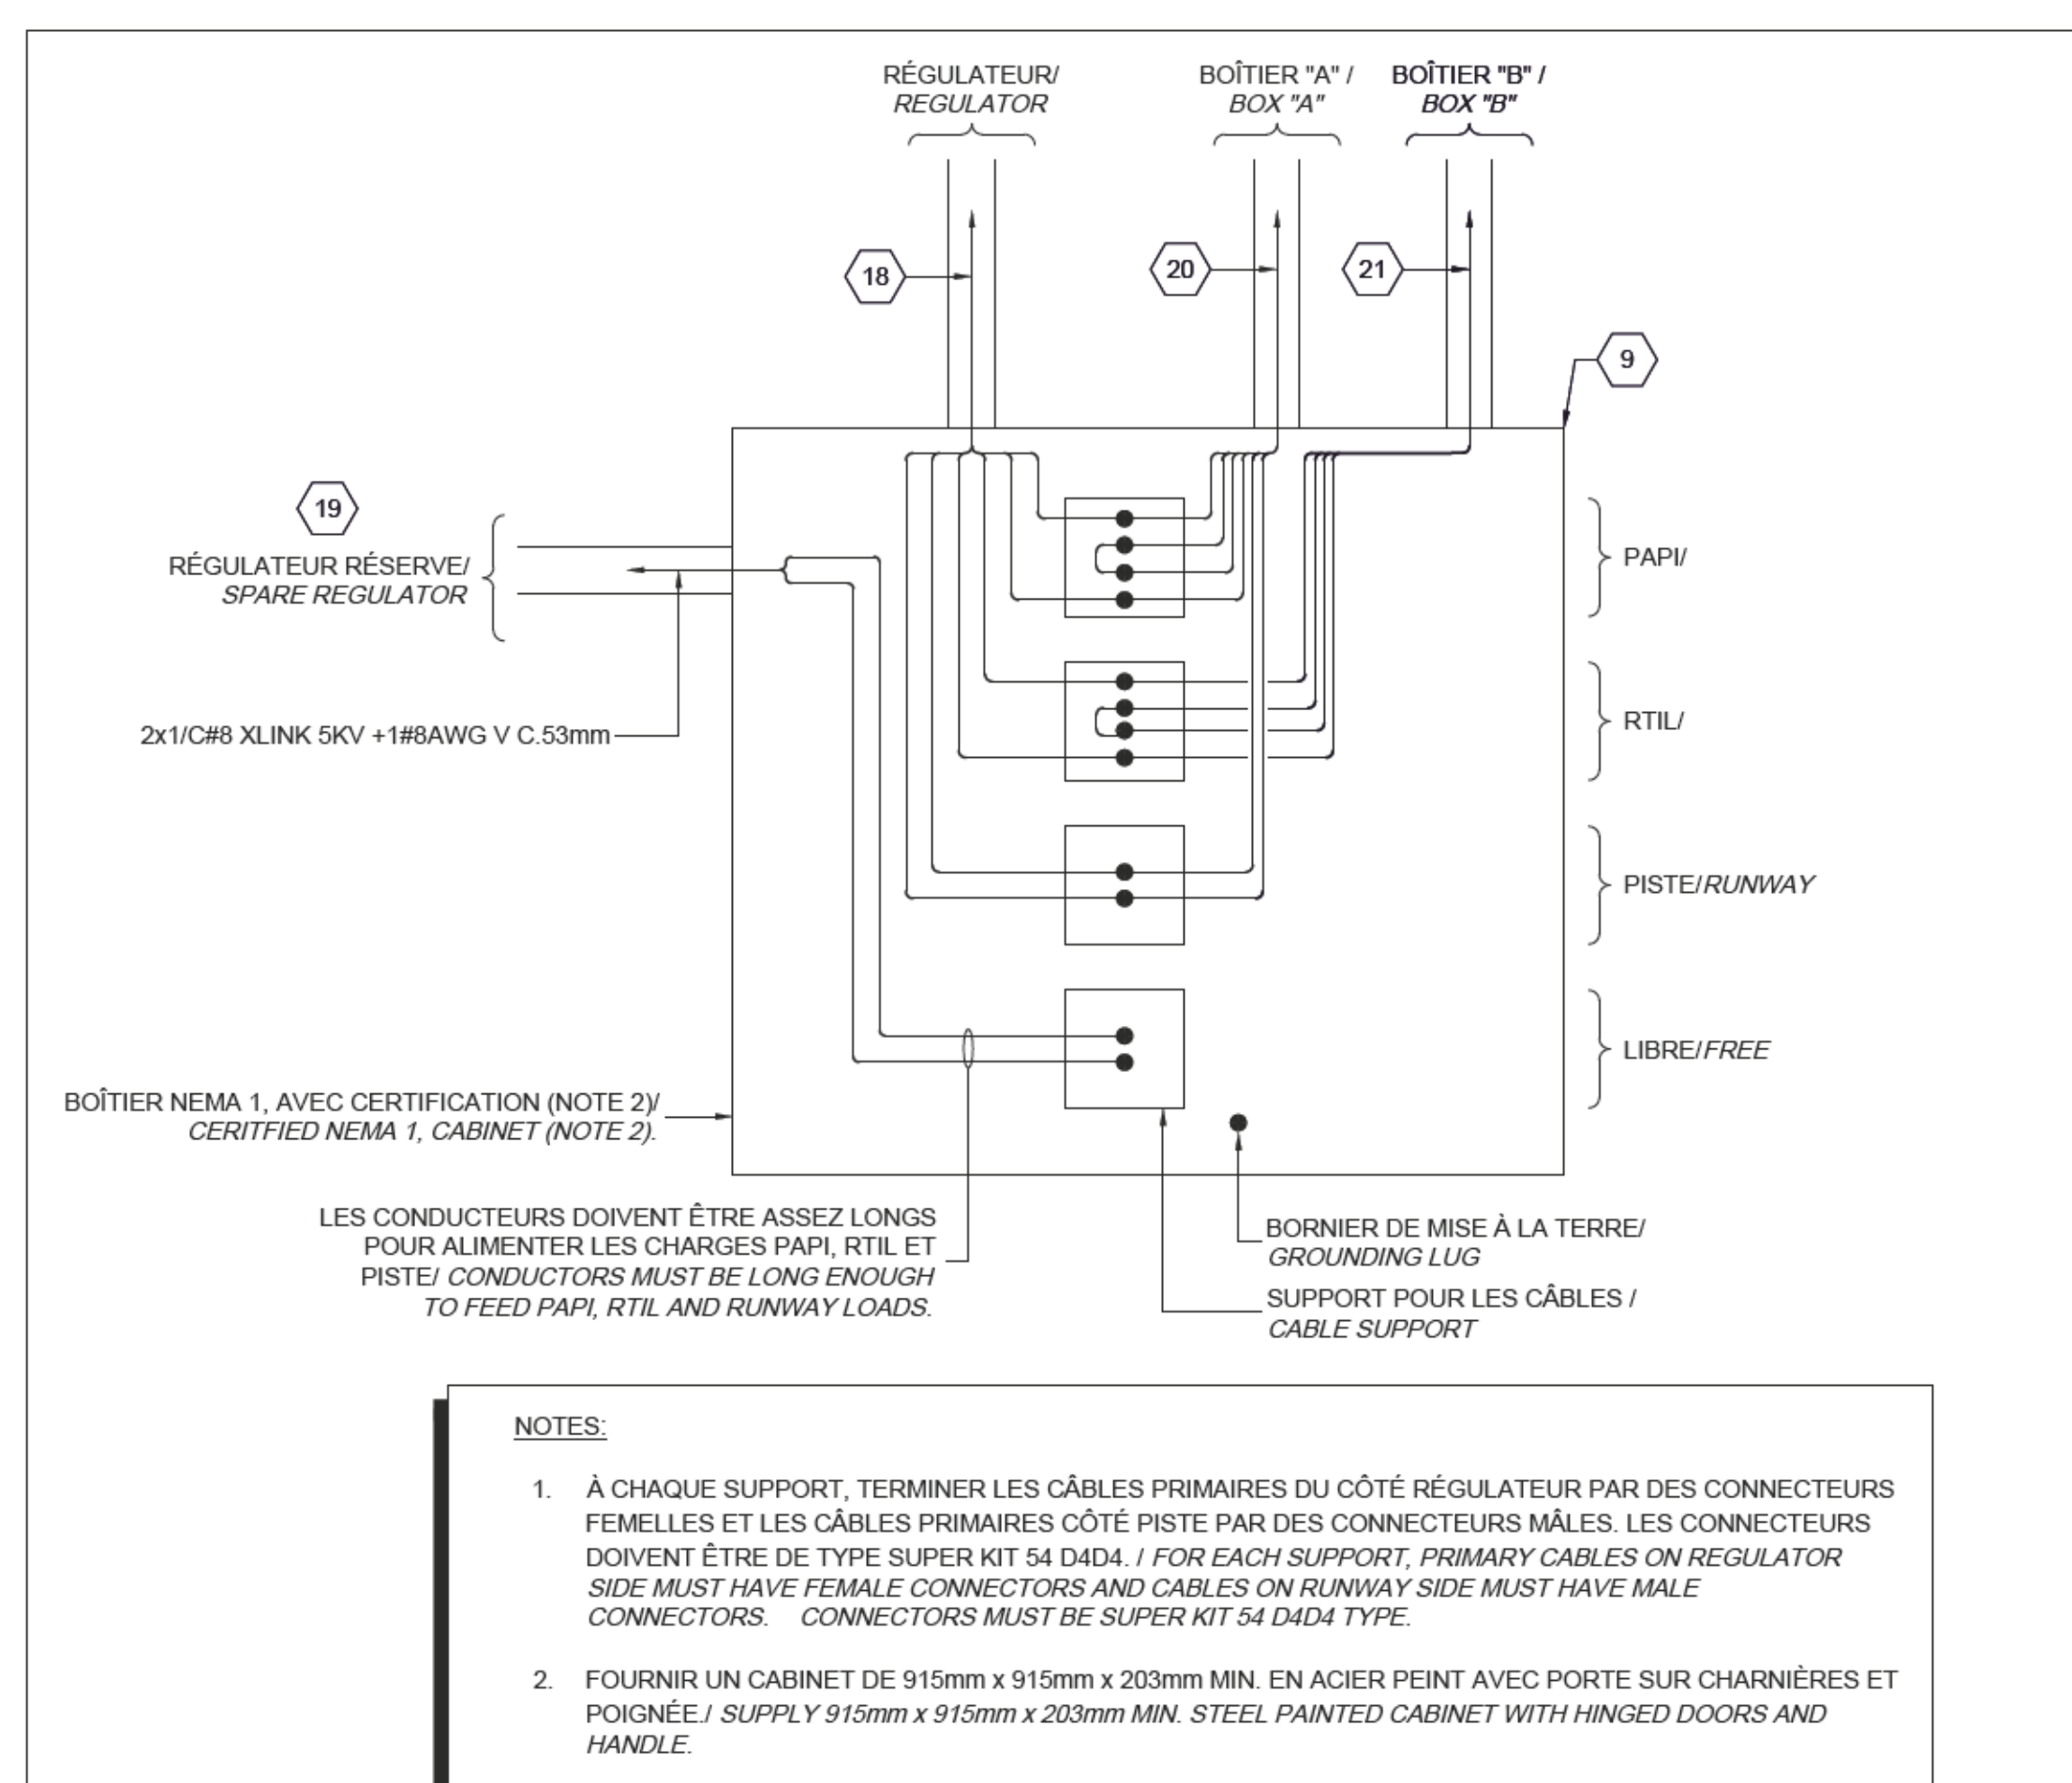




BOÎTE D'INTERCONNEXION DES CÂBLES DE BALISAGE
PAPI, RTIL AND RUNWAY CONDUCTORS CONNECTION BOX

NOTES GÉNÉRALES

- A. SUITE À L'ENLÈVEMENT DES ÉQUIPEMENTS, L'ENTREPRENEUR DEVRA RÉALISER LE RÉAGÉAGE DES MURS / FOLLOWING EQUIPMENTS REMOVAL, REPAIR WALLS.
- B. SUITE À LA DÉSINSTALLATION D'ÉQUIPEMENTS, L'ENTREPRENEUR DOIT INFERIGER TOUTES LES OUVERTURES ÉLECTRIQUES (CONDUITS/CABLES/ETC.) DANS LA SALLE ÉLECTRIQUE POUR MAINTENIR L'INTÉGRITÉ DE RÉSISTANCE AU FEU DUNE DURÉE DE 90 MINUTES / FOLLOWING EQUIPMENT REMOVAL, THE CONTRACTOR MUST INFILL ALL ELECTRICAL OPENINGS (CONDUITS, CABLES, ETC) FOLLOWING DEMOLITION OR INSTALLATION.
- C. APRÈS LA RÉALISATION DES TRAVAUX ILLUSTRÉS DE FAÇON SCHEMATIQUE SEULEMENT, L'ENTREPRENEUR DEVRA DÉTERMINER LE CHEMINEMENT SUR PLACE AU DÉBUT DES TRAVAUX ET S'ENTENDRE AVEC LE REPRÉSENTANT DU CLIENT POUR DÉFINIR LE CHEMIN DE LA LIGNE D'INSTALLATION AVANT DE COMMENCER LES TRAVAUX. L'ENTREPRENEUR DEVRA INCLURE, DANS SA SOUMISSION TOUTES LES OUVERTURES, RÉSISTANCE, RÉAGÉAGE, RÉPARATION, ET RESSOURCES SUFFISANTES DE CONDUIITS / CABLES POUR RESPECTER LE CHEMINEMENT / CABLE ROUTING SHOWN IS TO BE CONSIDERED AS SCHEDULED. THE CONTRACTOR MUST COORDINATE ALL ROUTING ON SITE WITH THE DEPARTMENTAL REPRESENTATIVE BEFORE START OF WORK. INCLUDE IN YOUR SUBMISSION, PAINT, COORDINATE, REPAIRS AND CONDUITS/CABLES LENGTHS IN ACCORDANCE WITH REQUIRED ROUTING.
- D. APRÈS LA RÉALISATION DES TRAVAUX, POUR LES ÉQUIPEMENTS EXISTANTS À ENLEVER, DÉBRANCHER ET RETIRER LES CÂBLAGES JUSQU'AU SOUTS-ALIMENTATION ainsi QUE TOUTES LES ÉQUIPEMENTS COMMUNIQUÉS À LA CHAMBRE ÉLECTRIQUE, CONDUIITS, SUPPORTS DE CONDUIITS, BOÎTES DE JOINTES, BOÎTE DE TIRAGE, BASE DE BÉTON, CONTRÔLE LOCAL, SUPPORT FICHE EN "V", TRANSFORMATEUR DE CONTRÔLES, ETC / AFTER THE COMPLETION OF THE WORK, FOR THE EXISTING EQUIPMENTS TO BE REMOVED, UNPLUG AND REMOVE THE CABLES TO THE SUBFEEDING AND ALL THE EQUIPMENTS COMMUNICATED TO THE ELECTRICAL ROOM, CONDUITS, SUPPORTS OF CONDUITS, BOXES OF JOINTS, PULL BOX, BASE OF CONCRETE, LOCAL CONTROL, SUPPORT SOCKET IN "V", TRANSFORMER OF CONTROLS, ETC / DISCONNECT AND DISPOSE OF ALL WIRING UP TO THE POWER SOURCE INCLUDING ALL RELATED COMPONENTS (CONDUITS, SUPPORTS, JOINTS, BOXES, JOINTKEEPING PADS, CONTROL ELEMENTS, CHANNEL TYPE SUPPORTS, CONTROL, TRANSFORMERS, ETC.)
- E. APRÈS LA RÉALISATION DES TRAVAUX, POUR LES ÉQUIPEMENTS EXISTANTS ENLEVÉS DANS LA CHAMBRE ÉLECTRIQUE, L'AL RECOVER EXISTING EQUIPMENT IN ELECTRICAL ROOM.
- F. APRÈS LA RÉALISATION DES TRAVAUX, POUR LES ÉQUIPEMENTS À ENLEVER, DOIVENT DEMEURER EN FONCTION JUSQU'À LA MISE EN MARCHÉ DES NOUVEAUX RÉGULATEURS. LES INTERRUPTIONS DOIVENT ÊTRE RÉDUITES AU MINIMUM. COORDONNER AVEC LE REPRÉSENTANT DU CLIENT LE DÉMARRAGE DES ÉQUIPEMENTS. LES ÉQUIPEMENTS DOIVENT RESTER FONCTIONNEL. UNTIL THE NEW REGULATION ARE ACTIVATED, SERVICES INTERRUPTIONS MUST BE REDUCED TO A MINIMUM. COORDINATE WITH AIRPORT REPRESENTATIVE ON SITE.

NOTES

- 1 VANNE DE VALLÉE DU RÉSEAU DE GICLIEURS À DÉPLACER À L'EXTÉRIEUR DE LA SALLE ÉLECTRIQUE. INSTALLER UNE PANNE (ANTI-GOUGE/EMMENT) SOUS LA LIGNE DE OUTAU DE GICLIER POUR LE DÉBORD D'EAU DU NOUVEAU GICLIEUR(S). THE DRAIN VALVE FOR SPRINKLER SYSTEM TO BE LOCATED OUT OF THE ELECTRICAL ROOM. INSTALL A DRAIN PAN BENEATH SPRINKLER PIPE TO PROTECT NEIGHBOR.
- 2 FOURNIR ET INSTALLER UN PANNEAU ANNUNCIATEUR À DISTANCE "RISER PIP IN KLOLER DANS UN BOITIER NEMA 1 PROTECTIVE ENGRANDIR POUR LES TUYAUX LES ACCESSOIRES POUR UNE INSTALLATION COMPLÈTE ET FONCTIONNELLE. RACCORDEMENT, CONFIGURATION ET MISE EN SERVICE DU PANNEAU ANNUNCIATEUR. PROVIDE AND INSTALL A REMOTE ANNUNCIATOR PANEL "RISER PIP" BY KLOLER IN NEMA 1 ENCLOSURE FOR SURFACE MOUNTING. CHAIN ALL REQUIRED ACCESSORIES FOR A COMPLETE AND FUNCTIONAL INSTALLATION. WIRING, CONFIGURATION AND COMMISSIONING OF THE REMOTE ANNUNCIATOR BY THE MANUFACTURER.
- 3 RACCORDER LE RÉGULATEUR DE RÉSERVE POUR ÊTRE PRÊT À ÊTRE CONTRÔLÉ PAR L'ARCAULI. CONNECT THE SPARE REGULATOR TO BE CONTROLLED BY THE ARCAULI.
- 4 FOURNIR ET INSTALLER UN SUPPORT POUR LES RÉGULATEURS AVEC UN "C" EN "N" 1/2" POUR LA RAU-VINCE ET UN CONTRAQUEAU. IGNIFUVE 21mm AU MUR. LE BAS DU RÉGULATEUR À 150mm DU SOL. SUPPLY AND INSTALL A SUPPORT FOR THE REGULATORS WITH AN "C" IN "N" 1/2" FOR THE RAU-VINCE AND A CONTRAQUEAU. IGNIFUVE 21mm AU MUR. LE BAS DU RÉGULATEUR À 150mm DU SOL. SUPPLY AND INSTALL A SUPPORT FOR THE REGULATORS WITH AN BRONZED STEEL, CANTONED 21mm TO WALL AND A WALL MOUNTED 21mm FIRE RESISTANT PLUMB. BOTTOM OF REGULATOR @ 150mm A.F.F.
- 5 FOURNIR UN DISJONCTEUR MOUDE 15A, 1P, 120VCA, 1CA ET DEUX DISJONCTEURS MOQUES 20A, 1P, 120VCA, 1CA. CES DISJONCTEURS SERONT DES LIBRES POUR LE PANNEAU "DIS-UP" LIVES SEPARATEMENT. FOURNIR ET INSTALLER UN DISJONCTEUR MOUDE 15A, 1P, 120VCA, 1CA ET DEUX DISJONCTEURS MOQUES 20A, 1P, 120VCA, 1CA. CES DISJONCTEURS SERONT DES LIBRES POUR LE PANNEAU "DIS-UP" LIVES SEPARATEMENT. PROVIDE AND INSTALL A DISJONCTEUR MOUDE 15A, 1P, 120VCA, 1CA AND TWO 20A, 1P, 120VCA, 1CA MCCB BREAKERS. THESE BREAKERS WILL BE SPARE FOR THE PANEL "DIS-UP" MCCB BREAKERS SEPARATELY TO USE. DELIVER THESE BREAKERS TO THE DEPARTMENTAL REPRESENTATIVE AT THE END OF THE CONSTRUCTION WORK.
- 6 UTILISER 2 CONTACTS DE POSITION EXISTANTS DANS L'UN/LES DEUX POUR FAIRE LE CONTRÔLE DES AÉROHERMÉTIQUES / USING 2 EXISTING POSITION CONTACTS IN THE ATS TO CONTROL THE 2 AIR HEATER UNITS.
- 7 LOCALISATION EXACTE À VALIDER AU CHANTIER/ EXACT LOCATION TO BE VERIFIED ON SITE.
- 8 BOITIER ET CONDUIT DE 100mmØ EXISTANTS À RÉUTILISER POUR

	<p>Transports Canada</p>	<p>Transport Canada</p>
	<p>Groupe Programmes Région du Québec</p>	<p>Programs Group Quebec Region</p>
	<p>Travaux publics et Services Gouvernementaux Canada</p>	<p>Public Works and Government Services Canada</p>
	<p>USC - MPO/TC</p>	<p>CSU - DFO/TC</p>

INGÉNIEURS

ENGINEERS



Stantec Experts-conseils

No de projet: 15710241

LISTE D'ÉQUIPEMENT NOUVEAU / NEW MATERIAL LIST

- | | |
|----|---|
| 1 | NOUVEAU PANNEAU D'INTERFACE À RELAIS DES AIDES VISUELLES, FONCTIONNEMENT DÉCRIT AU DEVIS, SECTION 34 23 16 13 /
NEW VISUAL AIDS RELAY INTERFACE PANEL, OPERATION SEQUENCE DESCRIBED IN SPECIFICATIONS SECTION 34 23 16 13 |
| 2 | NOUVEAU RÉCÉPTEUR ARCUAL 30524524203p / NEW ARCUAL RECEPTOR 30524524203p |
| 3 | CONTREPLAQUÉ 21mm IGNIFUGE SUR PROFILÉ D'ALUMIUM, LE DEVANT DES ÉQUIPEMENTS ÉGAL AU CADRE DE PORTE / FIRE-RESISTANT PLYWOOD 21mm ON STEEL CANTRUSS, FRONT OF EQUIPMENT IN LINE WITH DOOR OPENING. |
| 4 | FILTRE ARCUAL (150x60mm) / ARCUAL CAVITY FILTER (150x60mm) |
| 5 | CONTACTEUR DU PHARE ROTATIF INSTALLÉ AU-DESSUS DE L'ITEM 1 /
ROTATING BEACON CONTACTOR INSTALLED ABOVE ITEM 1 |
| 6 | BOÎTIER "B" POUR CÂBLES RTIL /
BOX "B" FOR RTIL CABLES |
| 7 | BOÎTIER "A" POUR CÂBLES PAPI ET PISTE /
BOX "A" FOR PAPI AND RUNWAY CABLES |
| 8 | NOUVEAU RÉGULATEUR (CCR) / NEW REGULATOR (CCR) |
| 9 | BOÎTE D'INTERCONNECTION DES CÂBLES DE ARCUAL, FILTRE / AIRFIELD LIGHTING CABLES INTERCONNECTION BOX. |
| 10 | CÂBLE HELIAX ALLIANCE BOÎTIER ARCUAL, AU FILTRE ET DU FILTRE À L'ANTENNE /
HELIAX CABLE FROM ARCUAL RECEPTOR TO FILTER AND FILTER TO ANTENNA. |
| 11 | CÂBLAGE: CONTRÔLE DE L'ANTENNE ARCUAL JUSQU'À L'INTERFACE À RELAIS DES AIDES VISUELLES /
CONTROL CABLES FROM ARCUAL JUSQU'À L'INTERFACE À RELAIS DES AIDES VISUELLES /
CONTROL CABLES FROM ARCUAL TO VISUAL AIDS RELAY INTERFACE. |
| 12 | CÂBLAGE: CONTRÔLE EN CONDUIT 27mm ENTRE COR ET INTERFACE À RELAIS, /
CONTROL CABLES IN 27mm CONDUIT BETWEEN COR AND RELAY INTERFACE. |
| 13 | CÂBLAGE DE COMMANDE EN CONDUIT 27mm VERS CONTACTEUR DU PHARE ROTATIF /
COMMAND CABLES IN 27mm conduit TO ROTARY BEACON CONTACTOR |
| 14 | CÂBLAGE DE COMMANDE EN CONDUIT 27mm ENTRE LE COR DE RÉSERVE ET PANNEAU D'INTERFACE À RELAIS /
CONTROL CABLES IN 27mm CONDUIT BETWEEN RESERVE COR AND RELAY INTERFACE PANEL. |
| 15 | 3#12 + 1#12 V.C.53mm JUSQU'AU PHARE ROTATIF. /
3#12 + 1#12 V.C.53mm TO THE ROTARY BEACON. |
| 16 | N/A |
| 17 | BOÎTE DE JONCTION POUR CÂBLES DE BAISAGE /
JUNCTION BOX FOR AIRFIELD LIGHTING CABLES |
| 18 | 6x1C8R XLINK 5KV + 1#6 AWG V - C.53mmID JUSQU'À LA BOÎTE D'INTERCONNECTION /
6x1C8R XLINK 5KV + 1#6 AWG V - C.53mmID TO THE INTERCONNECTION BOX |
| 19 | 2x1C8R XLINK 5KV + 1#6 AWG V - C.53mmID /
2x1C8R XLINK 5KV + 1#6 AWG V - C.53mmID. |
| 20 | 6x1C8R XLINK 5KV + 1#6 AWG V - C.53mmID JUSQU'AU BOÎTIER "A" /
6x1C8R XLINK 5KV + 1#6 AWG V - C.53mmID TO BOX "A" |
| 21 | 4x1C8R XLINK 5KV + 1#6 AWG V - C.53mmID JUSQU'AU BOÎTIER "B" /
4x1C8R XLINK 5KV + 1#6 AWG V - C.53mmID TO BOX "B" |
| 22 | 4x1C8R XLINK 5KV + 1#6 AWG V - C.100mmD EXISTANT, JUSQU'AU MASSIF DE 4 CONDUITS /
4x1C8R XLINK 5KV + 1#6 AWG V - C.100mmD EXISTING, TO CONCRETE DUCT BANK OF 4 CONDUITS |
| 23 | 6x1C8R XLINK 5KV + 1#6 AWG V - C.100mmD EXISTANT, JUSQU'AU MASSIF DE 4 CONDUITS /
6x1C8R XLINK 5KV + 1#6 AWG V - C.100mmD EXISTING, TO CONCRETE DUCT BANK OF 4 CONDUITS |

[illegible]

	F.G.	2019/09/11	F.G.	SR4 - SOUMISSION / SR4 - FOR TENDER
No.	Par By	Date	Approuvé Approved	Révisions Revisions

Échelle TEL QU'INDIQUÉ / AS INDICATED

Site **AÉROPORT DE SCHEFFERVILLE**
SCHEFFERVILLE AIRPORT


Projet Project	REEMPLACEMENT DES AIDES VISUELLES <i>REPLACEMENT OF VISUAL AIDS</i> ÉLECTRICITÉ
-------------------	---

Description	FEC DÉMOLITION ET RÉAMÉNAGEMENT ELECTRICAL FEC - DEMOLITION AND PROPOSED
-------------	--


Chargé de projet Project supervisor	F.FOURNIER	Conçu par Designed by	F. GIRARD, ing.
Direction cliente Client branch	NHA	Dessiné par Drawn by	J.M.LAJOLIE
Gestionnaire Manager	R.RAAD	Vérifié par Checked by	F. GIRARD, ing.
No. projet Project no.	R.096390.001	DÉCEMBRE / DECEMBER 2018	
Pour fins administratives		For administrative purposes	

Gestionnaire de projets - USC MPO/
Projects Manager - CSU DEO/TC

Q	1	6	0	Q	3	4	1	P	0	1	5
---	---	---	---	---	---	---	---	---	---	---	---



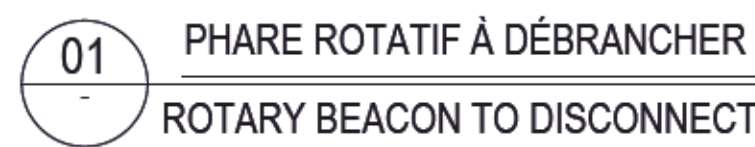


** CHARGE À ENLEVER // LOAD TO BE DISCONNECTED




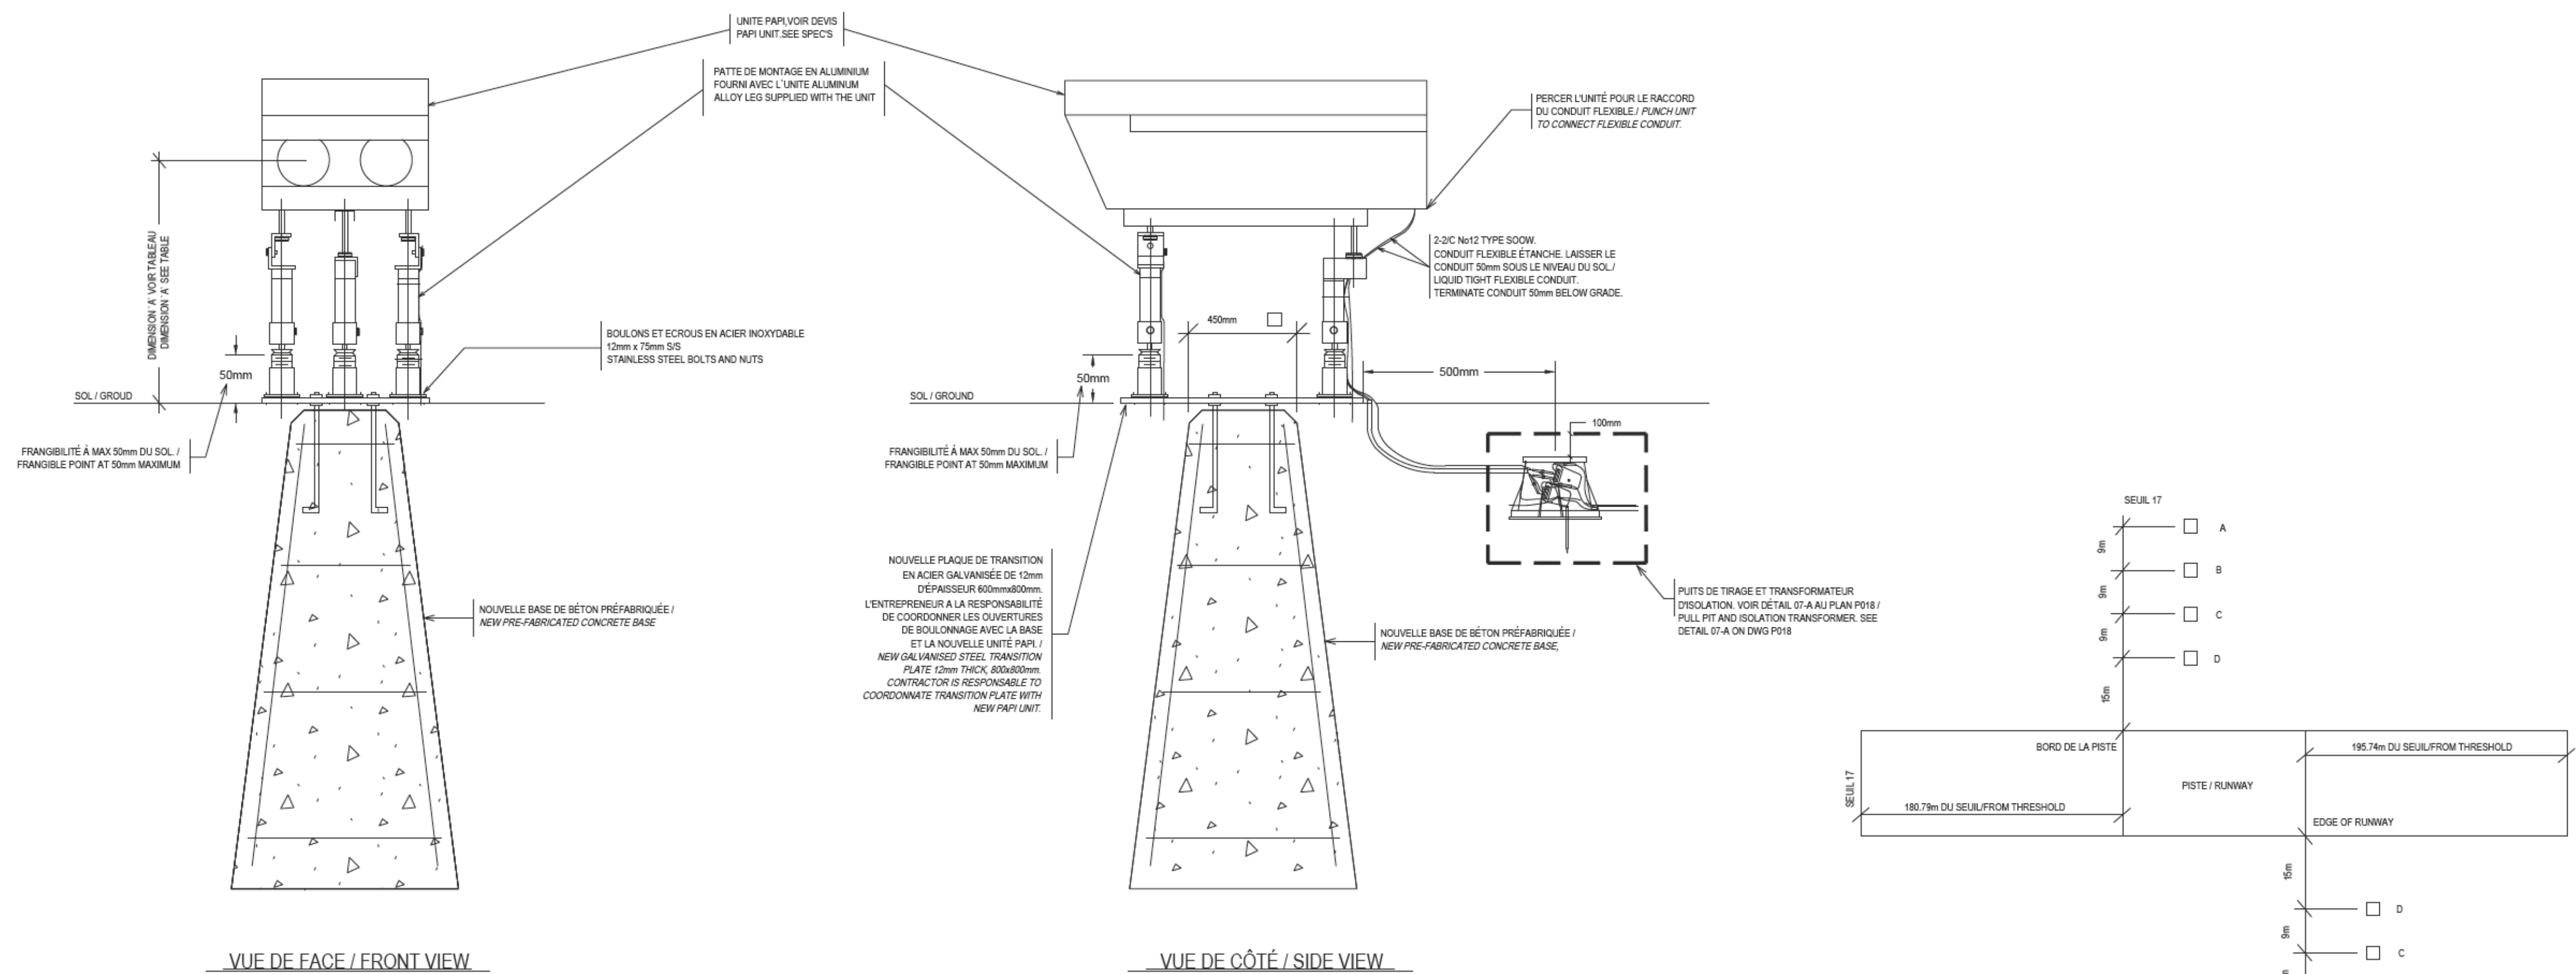


NOTES:

1. SE RÉFÉRER AU DÉTAIL 04 DU PLAN P022 POUR LES CARACTÉRISTIQUES DES NOUVELLES BASES ET LEUR INSTALLATION. / SEE DETAIL 04 ON DRAWING P022 FOR NEW CONCRETE BASE, SPECIFICATIONS AND THEIR INSTALLATION.

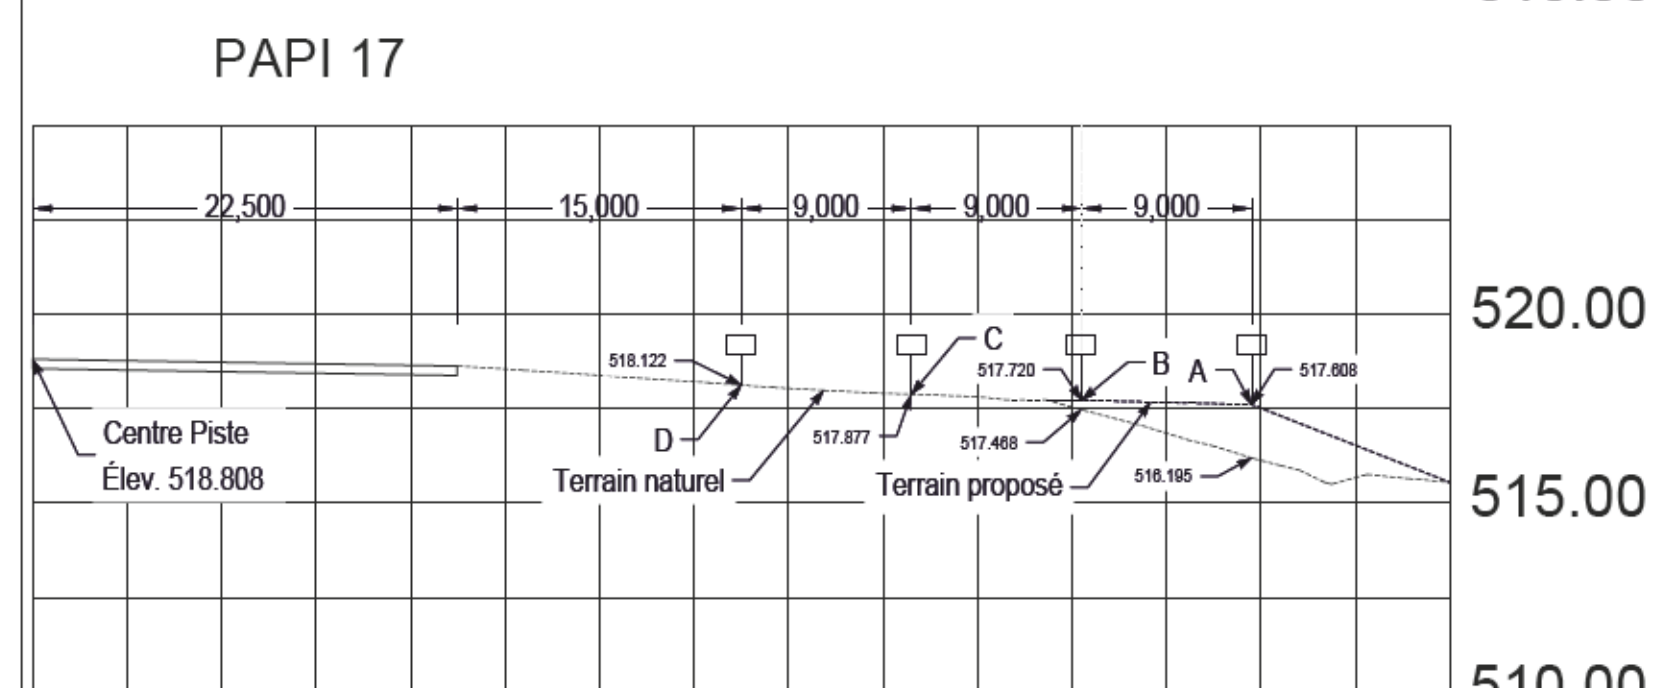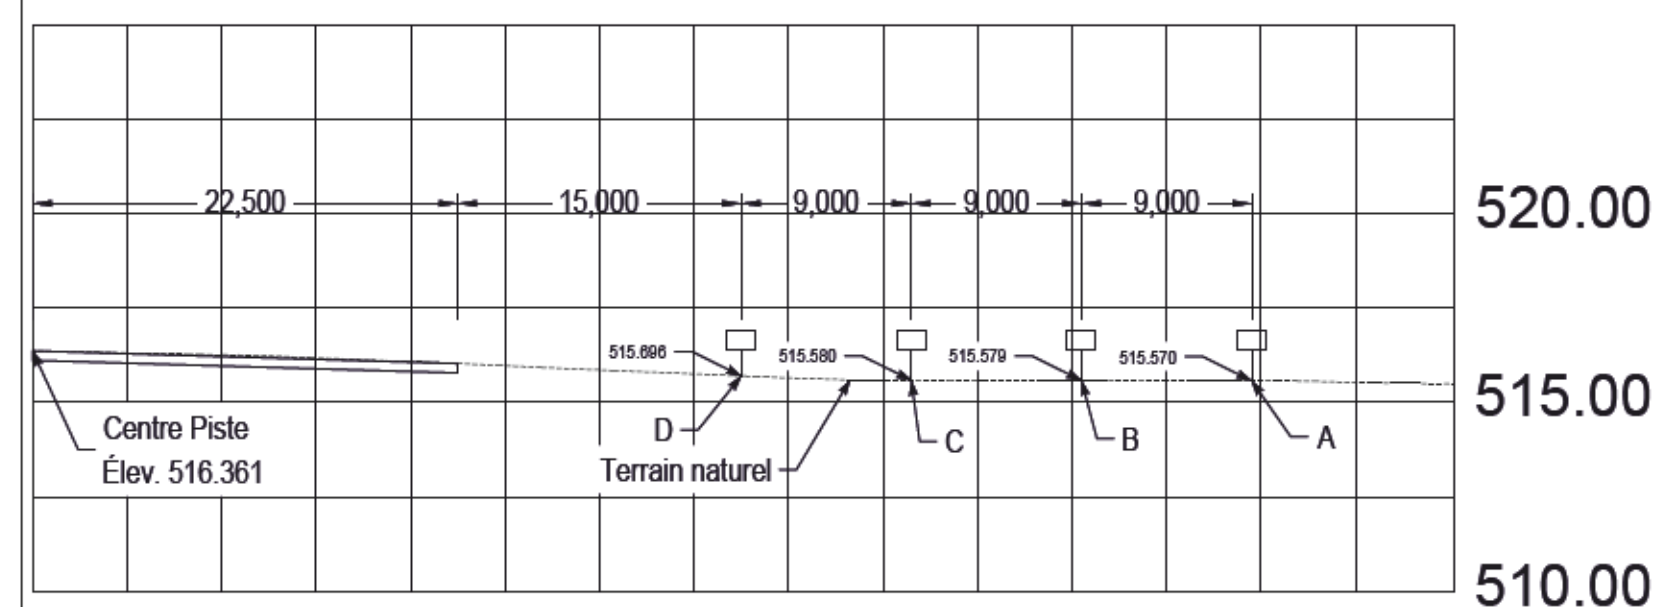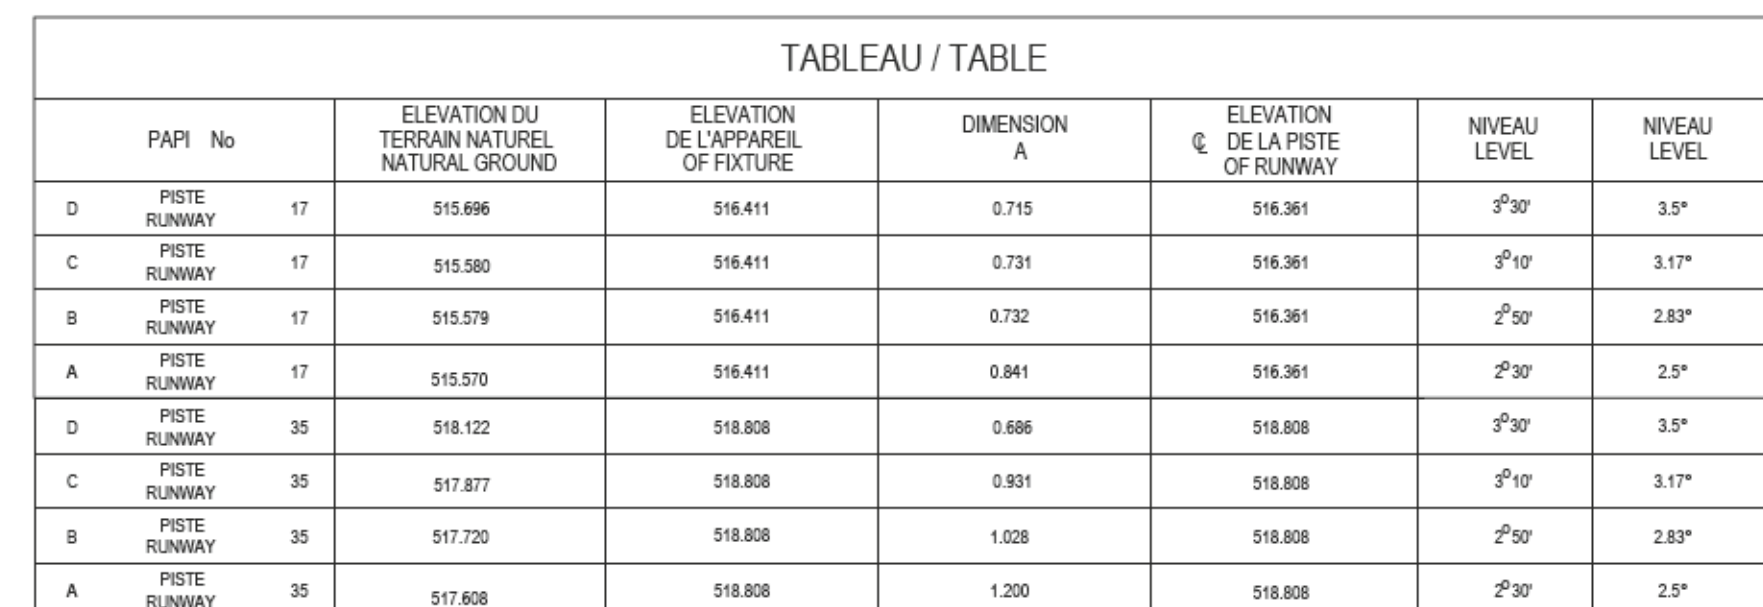


1. L'ENTREPRENEUR DOIT EFFECTUER UN RELEVÉ D'ARPENTAGE DU TERRAIN AU DÉBUT DES TRAVAUX AFIN DE VALIDER LES ÉLEVATIONS DANS LE TERRAIN NATUREL ET LE NIVELLEMENT REQUIS DU TERRAIN LORS DE L'INSTALLATION DES NOUVELLES UNITÉS PAPI /
CARRY OUT A LAND SURVEY AT THE BEGINNING OF WORK TO CONFIRM TERRAIN ELEVATIONS AND REQUIRED GRADING FOR
THE INSTALLATION OF THE NEW PAPI UNITS.
2. VOIR LE PLAN P023 POUR LE NIVELAGE DU TERRAIN PROPOSÉ AUTOUR DES PAPI /
SEE DRAWING P023 FOR THE PROPOSED LANDSCAPING FOR PAPI UNITS

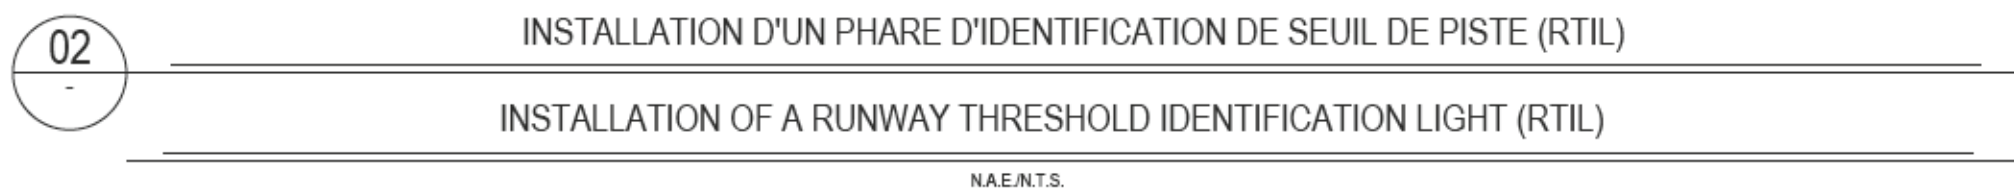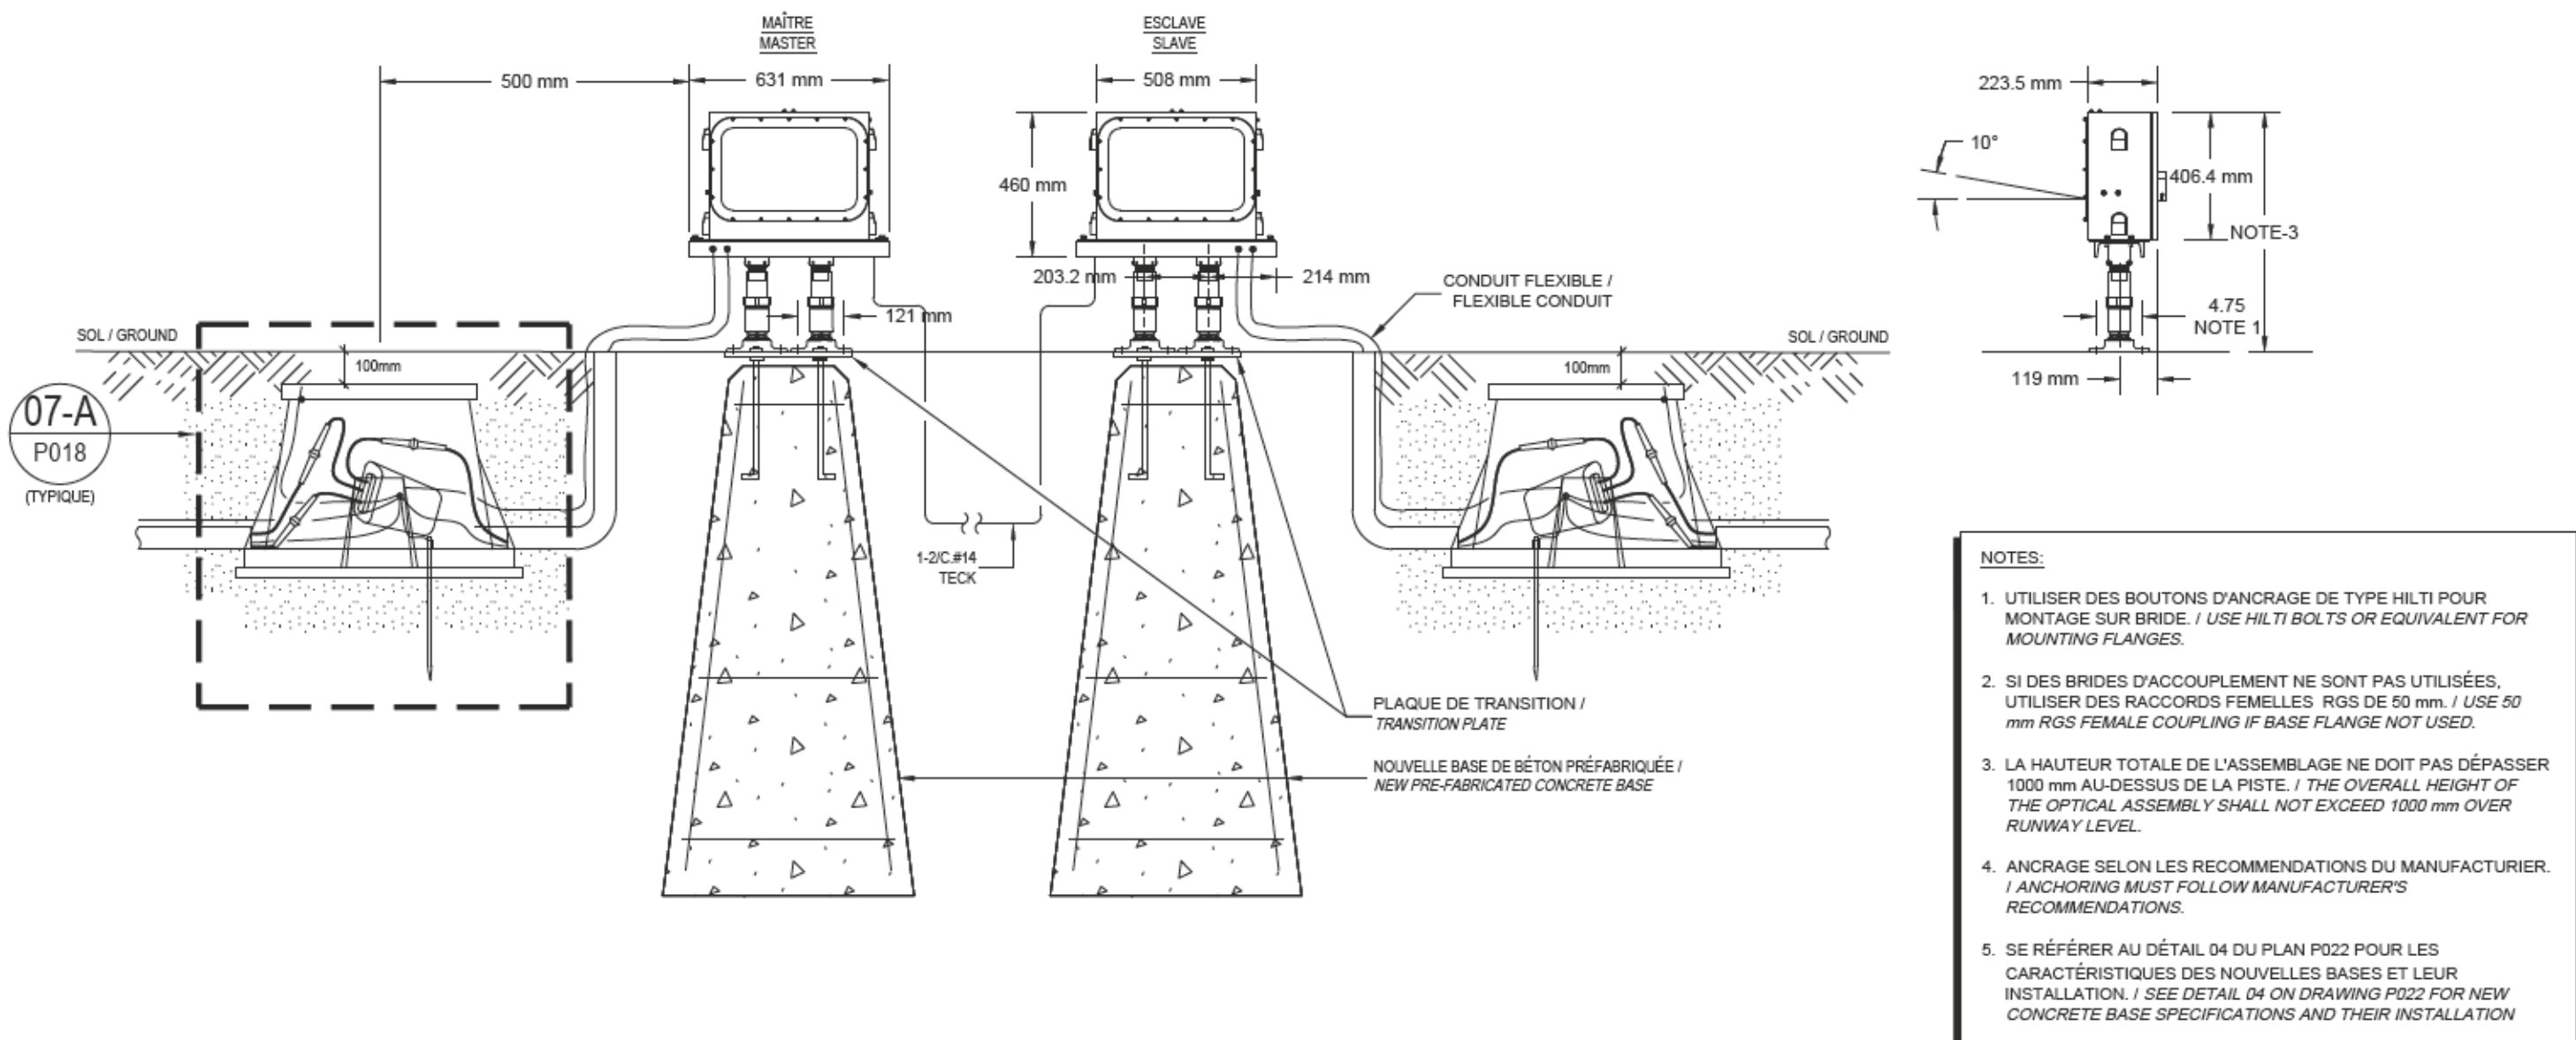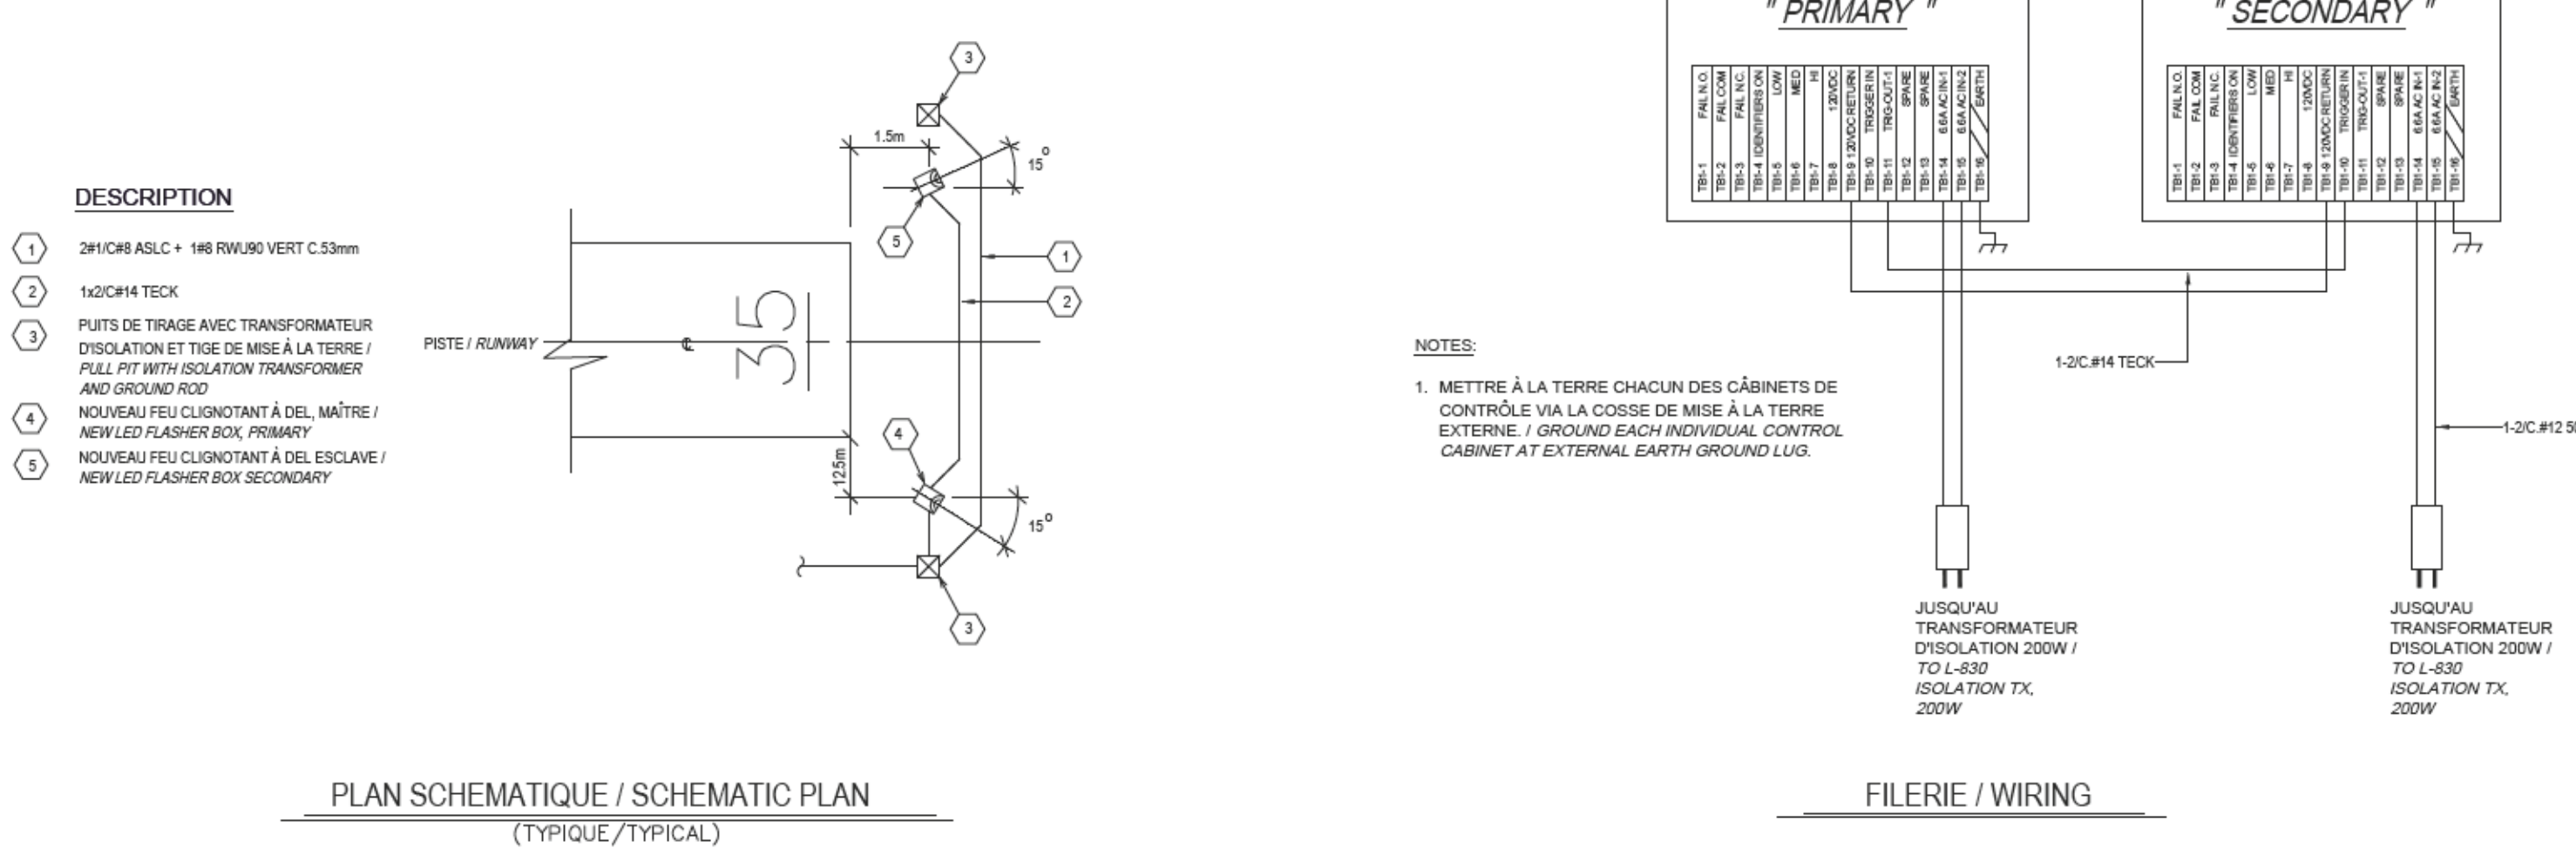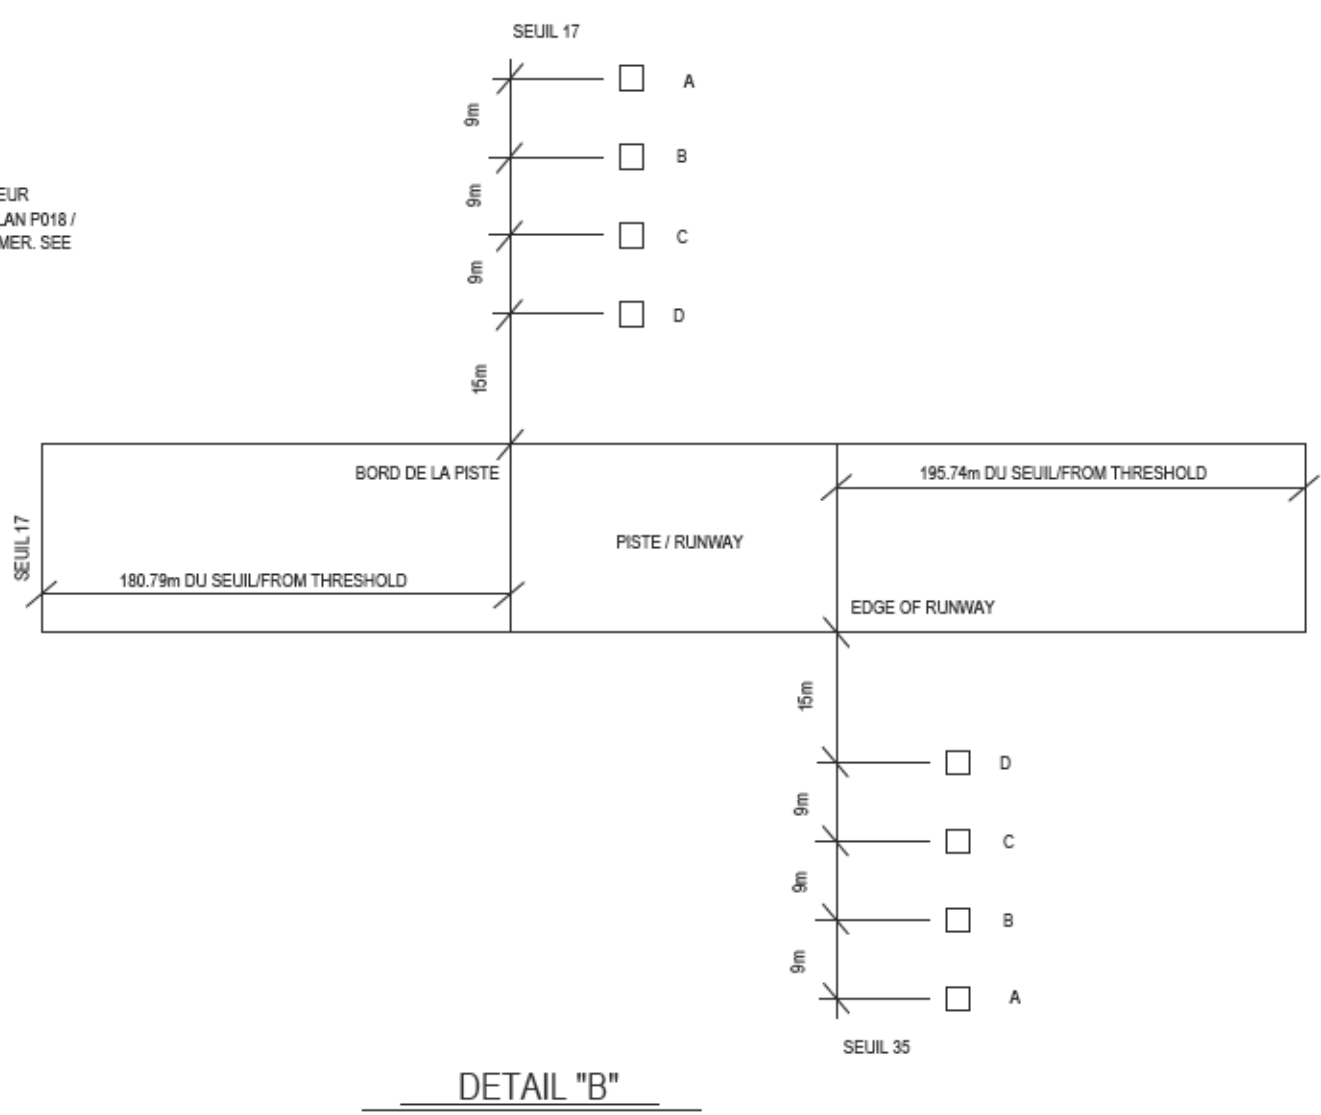


00	F.G.	2019/09/11	F.G.	SR4 - SOUMISSION / SR4 - FOR TENDER
No	Par By	Date	Apprové Approved	Revisions Revisions


Scale	TEL QU'INDIQUE / AS INDICATED		
Site	AÉROPORT DE SCHEFFERVILLE <i>SCHEFFERVILLE AIRPORT</i>		
Project	REMPLACEMENT DES AIDES VISUELLES <i>REPLACEMENT OF VISUAL AIDS</i>		
Description	DÉTAILS 2/3 <i>DETAILS - 2/3</i>		
Chargé de projet Project supervisor	F. FOURNIER	Conçu par Designed by	F. GIRARD, ing.
Direction cliente Client branch	NHA	Dessiné par Drawn by	J.M.LAJOIE
Gestionnaire Manager	R. RAAD	Vérifié par Checked by	F. GIRARD, ing.
No. projet Project no.	R.096390.001	MARS / MARCH 2019	
Pour fins administratives			
For administrative purposes			

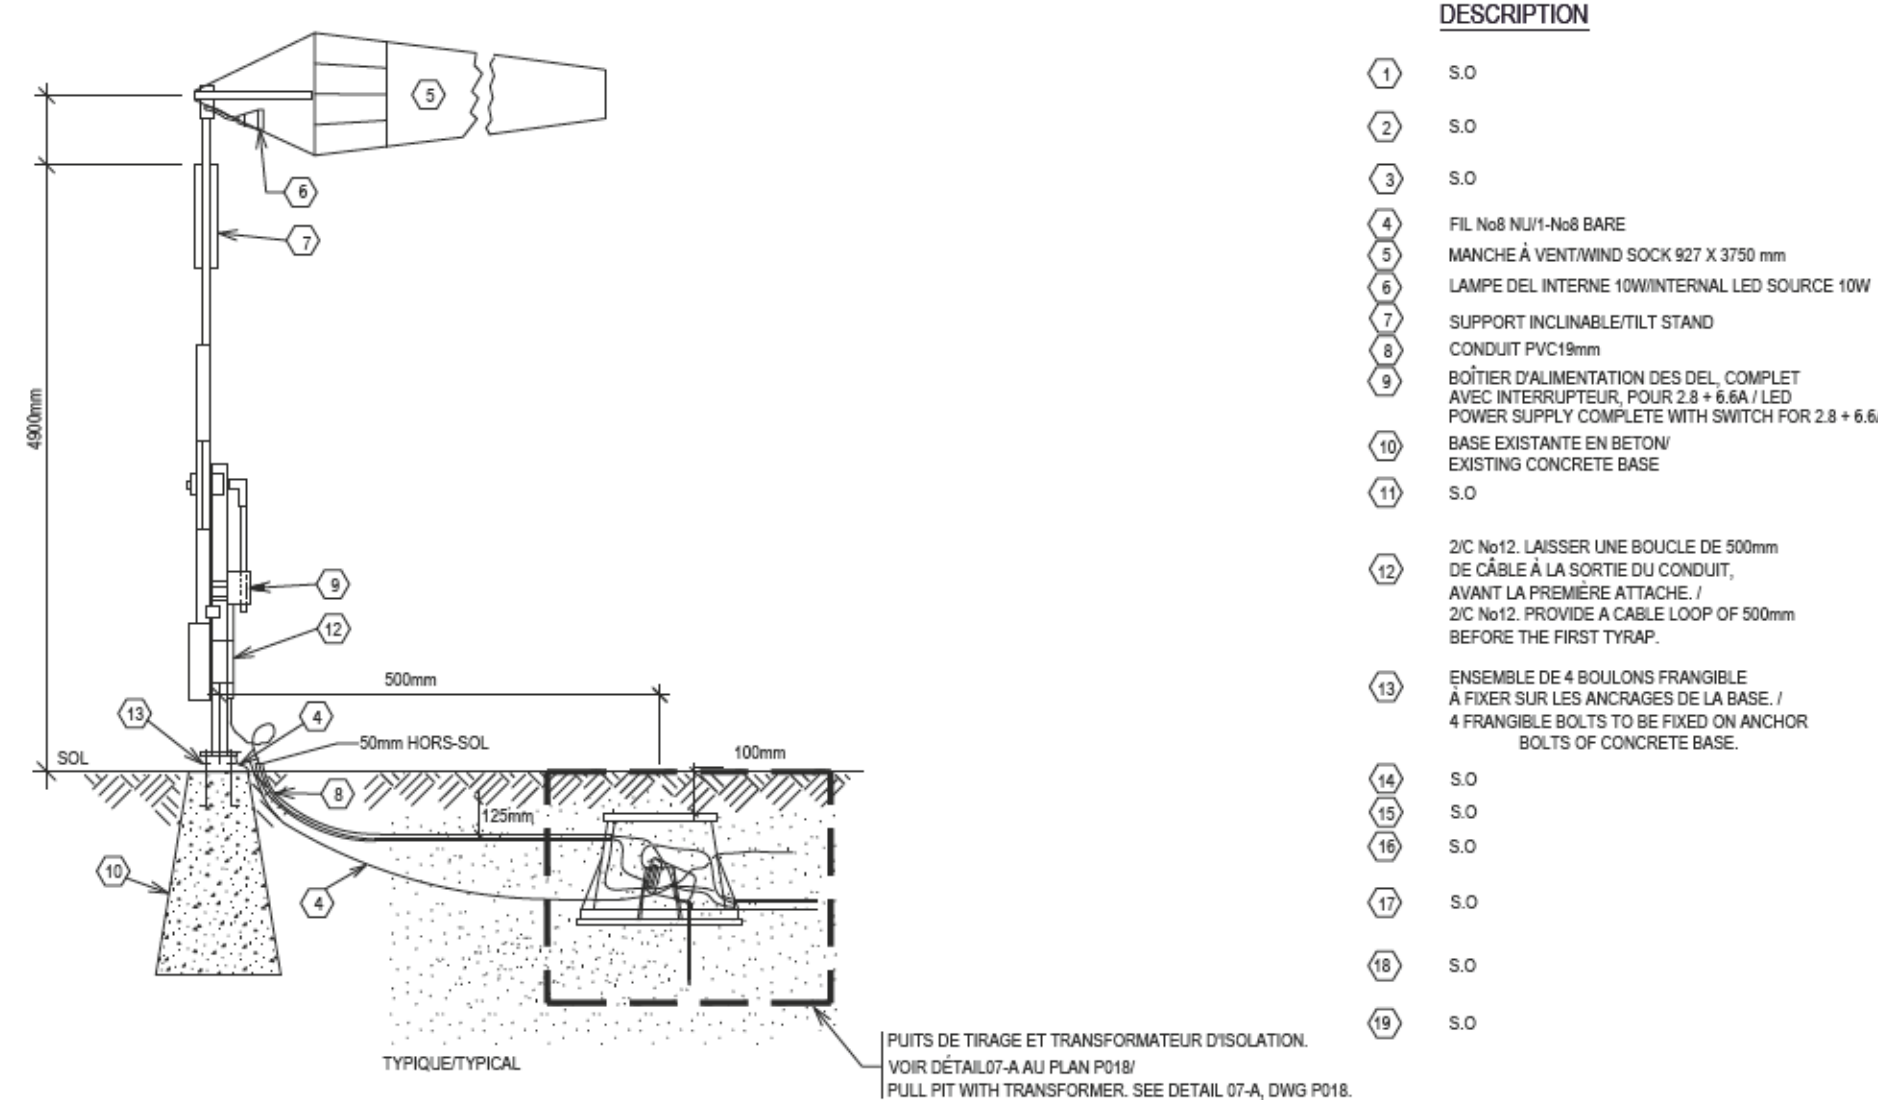


01 INSTALLATION D'UNE MANCHE A VENT
 - INSTALLATION OF A WIND SOCK
 NAENTS

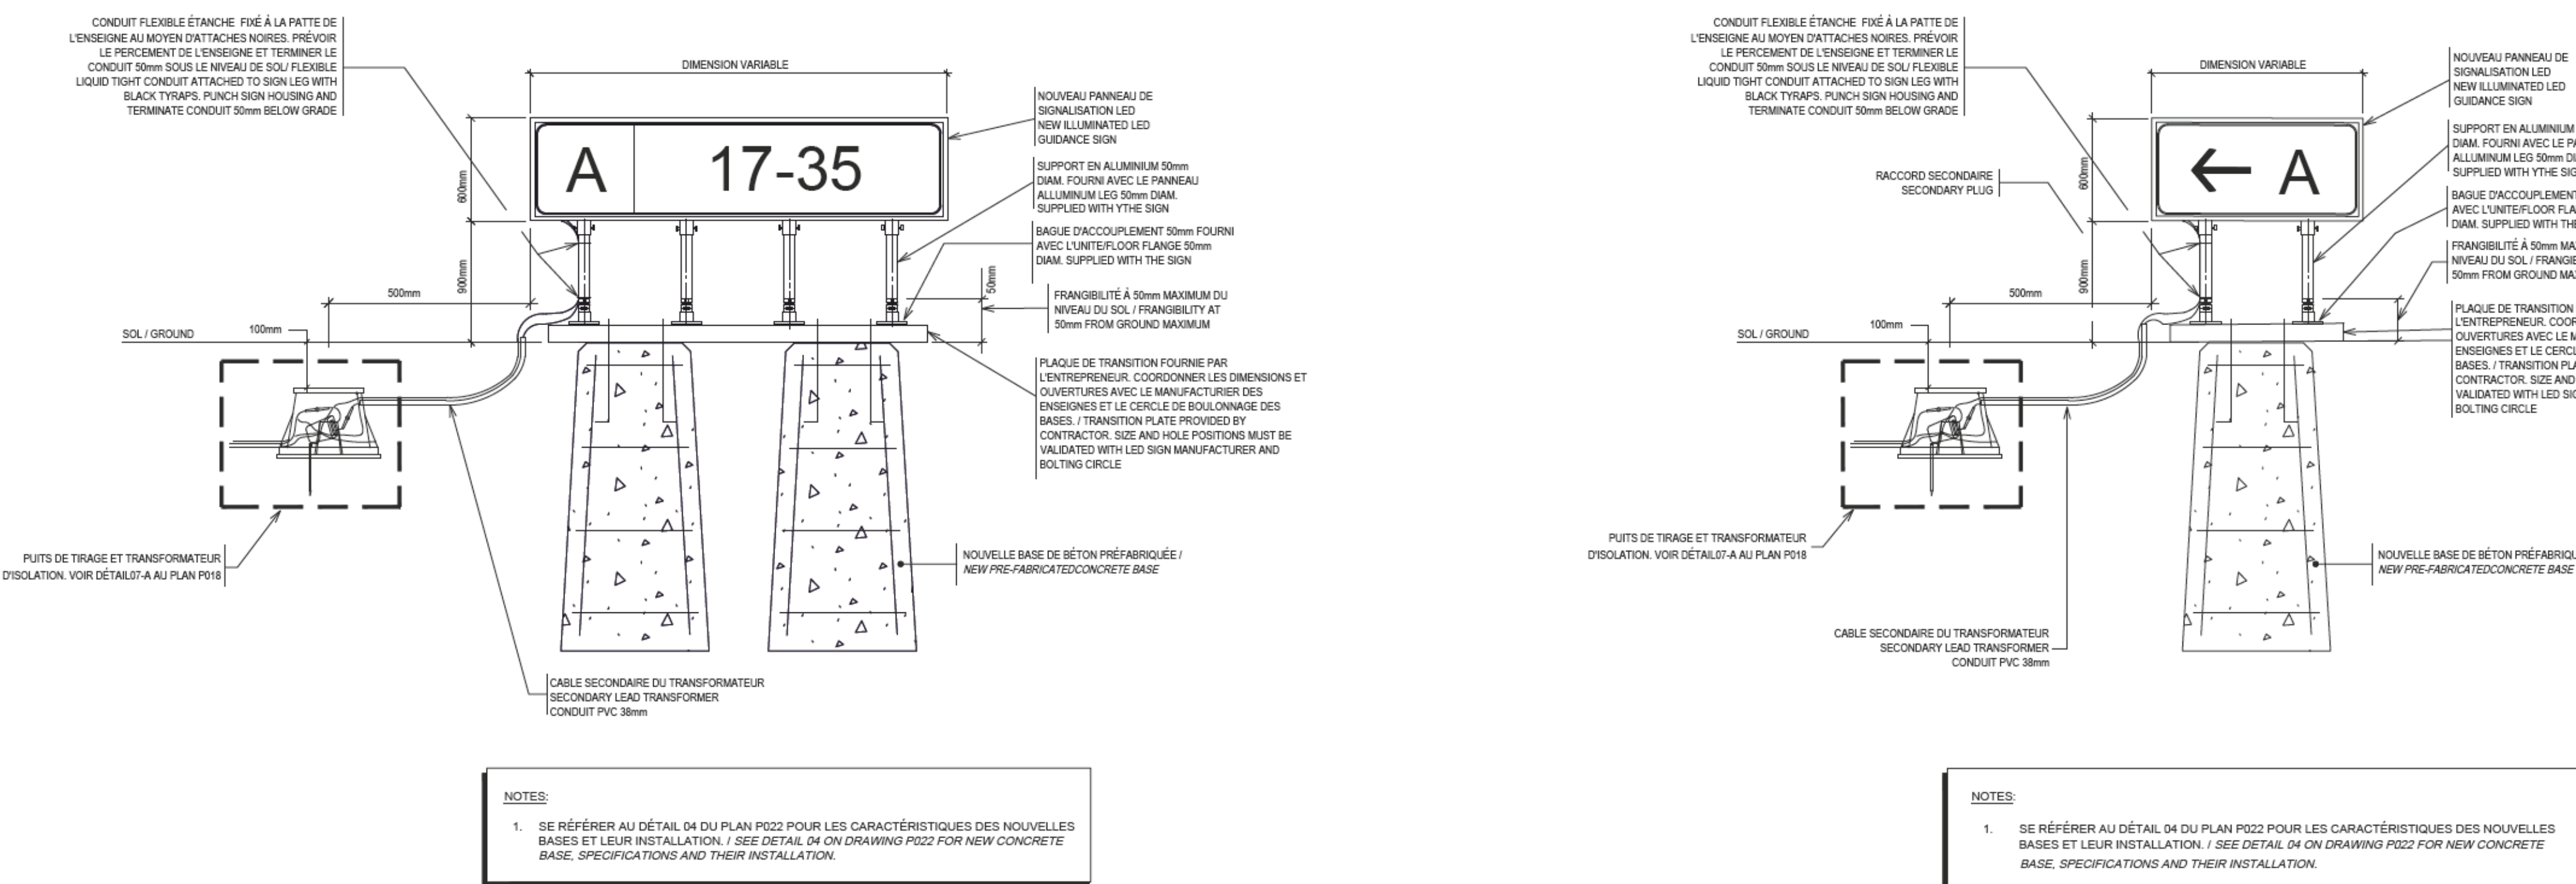

03 DÉTAIL D'INSTALLATION ET DE RACCORDEMENT
D'UNE ENSEIGNE AVEC DEUX BASES

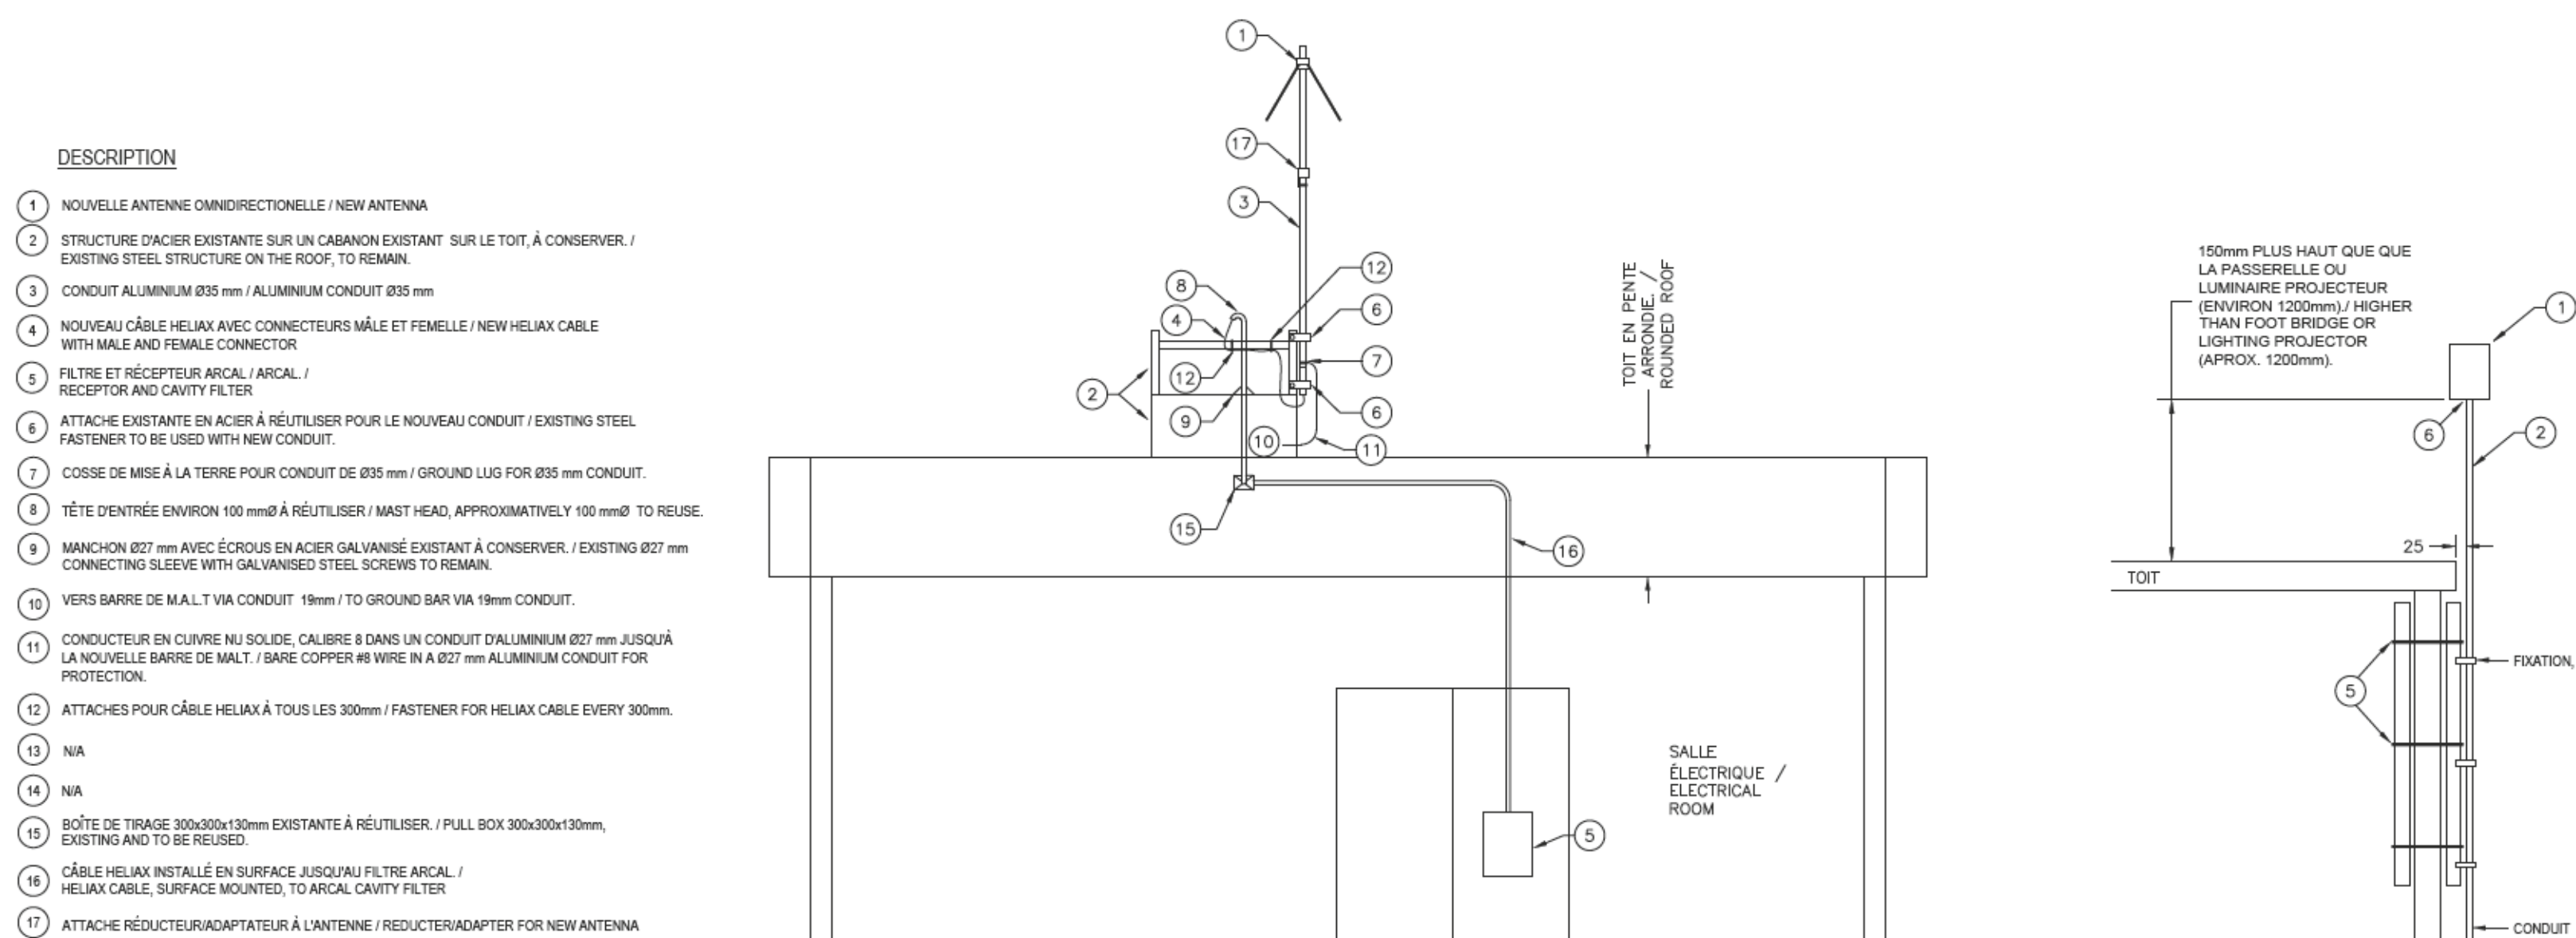

BALISAGE LUMINEUX D'AÉRODROME TÉLÉCOMMANDÉ - ARCAL
REMOTE CONTROLLED AIRFIELD LIGHTING - ARCAL

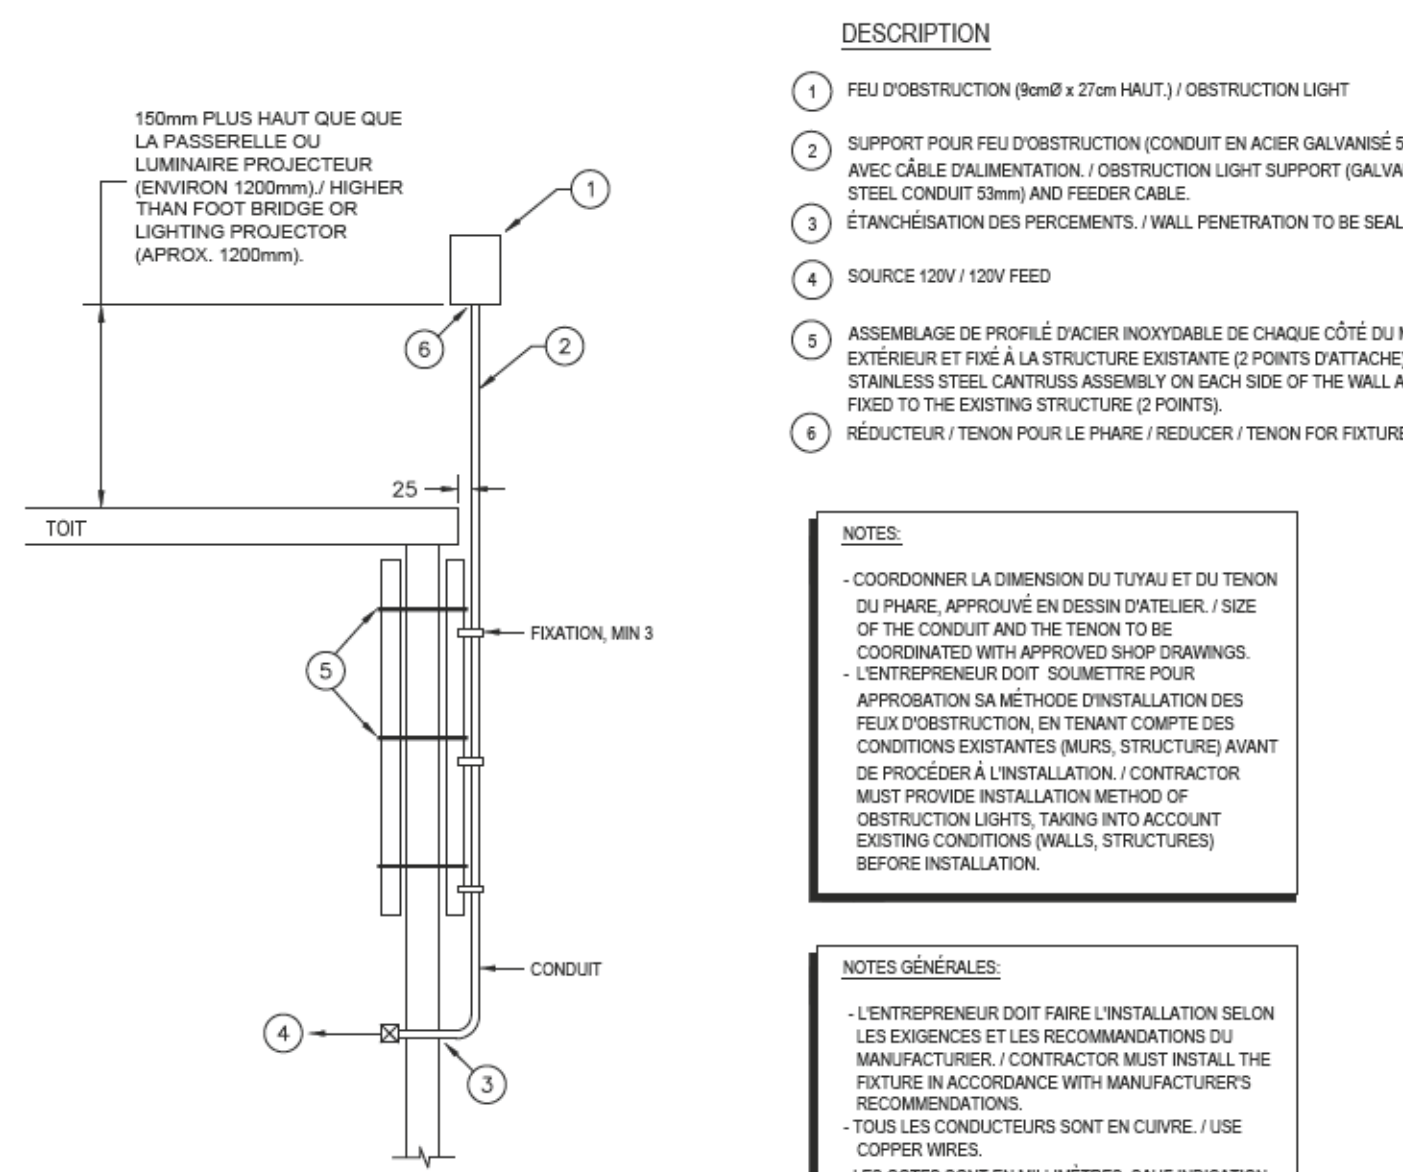


FEU D'OBSTRUCTION (TOITURE
OBSTRUCTION LIGHT (ROOF)

PANNEAUX DE SIGNALISATION / SIGNAGE

EXERCITION	TYPE	DESCRIPTION	COLOUR/COLOR		TIMINGS	LENGTH/ DURATION	BANDS
			PINK BACK	LETTRING/ LETTERING			
001	001.SIMP	① A ② 17-35	① NOIR/BLACK ② ROUGE/RED	① JAUNE/YELLOW ② BLANC/WHITE	100s	250	2
002	001.SIMP	① 17-35 ② A	① ROUGE/RED ② NOIR/BLACK	① BLANC/WHITE ② JAUNE/YELLOW	100s	250	2
003	001.SIMP	① A →	① JAUNE/YELLOW	② NOIR/BLACK	050s	100	1
004	001.SIMP	① ← A	① JAUNE/YELLOW	② NOIR/BLACK	050s	100	1

NOTES:

- LA DIMENSION DONNÉE EST POUR DES ENSEIGNES DONT LES CARACTÈRES ONT UNE HAUTEUR DE 400mm. LE MANUFACTURIER DOIT CONFIRMER LES TRANSFORMATEURS REQUIS ET LA DIMENSION DES ENSEIGNES. / LENGTH IS GIVEN FOR SIGNS WITH 400mm HIGH LETTERING. MANUFACTURER MUST CONFIRM ISOLATING TRANSFORMER POWER EACH SIGN.

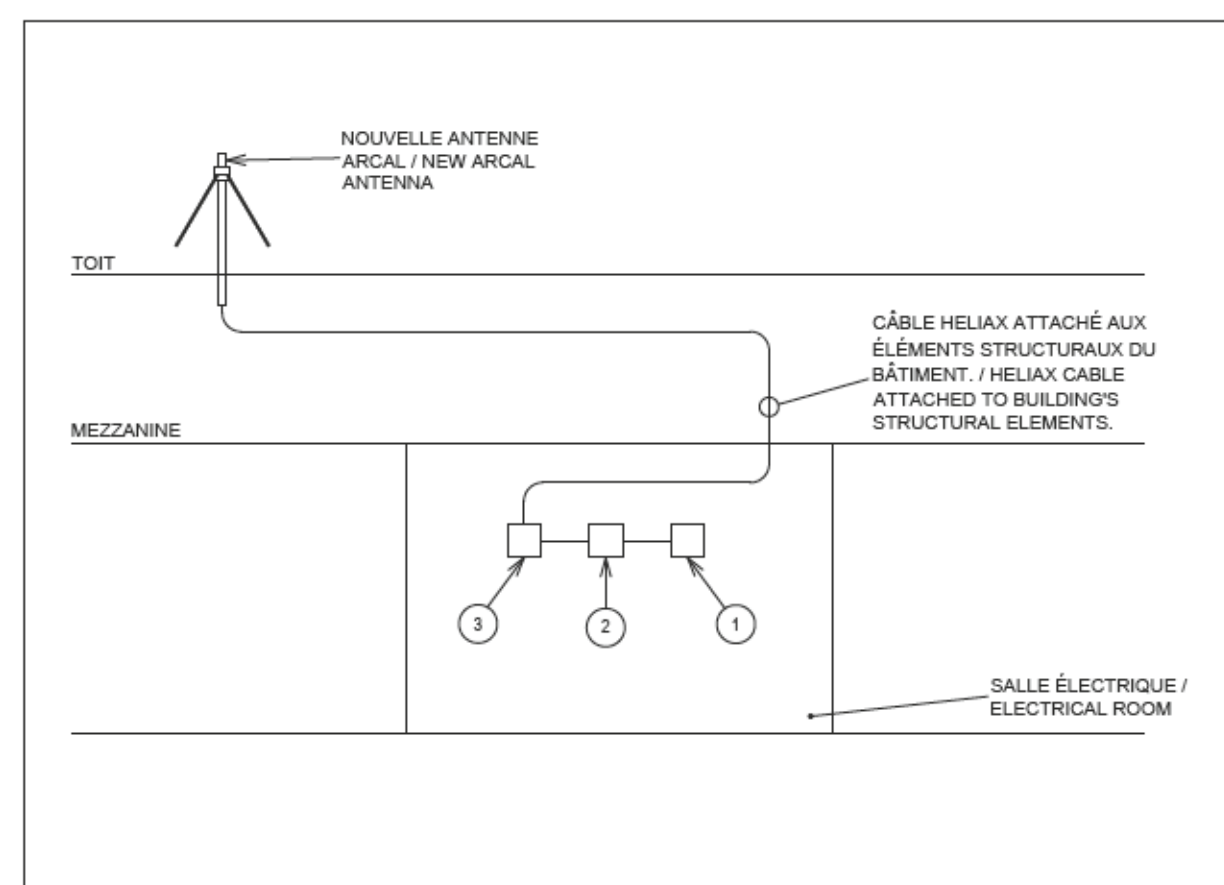

08 RACCORD ARCAL
ARCAL CONNECTIONS
NAENTS

- LISTE DES ÉQUIPEMENTS:
- 1 PANNEAU D'INTERFACE À RELAIS DES AIDES VISUELLES /
RELAY PANEL FOR NAVIGATIONAL VISUAL AIDS
 - 2 PANNEAU RÉCEPTEUR ARCAL / ARCAL RECEPTOR PANEL
 - 3 FILTRE ARCAL / ARCAL CAVITY FILTER

00	F.G.	2019/09/11	F.G.	SR4 - SOUMISSION / SR4 - FOR TENDER
No.	Par By	Date	Approuvé Approved	Révisions Revisions

Échelle TEL QU'INDIQUÉ / AS INDICATED
Scale

Site	AÉROPORT DE SCHEFFERVILLE <i>SCHEFFERVILLE AIRPORT</i>
Projet Project	REMPACEMENT DES AIDES VISUELLE <i>REPLACEMENT OF VISUAL AIDS</i>

Description	DÉTAILS 3/3
	DETAILS - 3/3


Chargé de projet Project supervisor	F.FOURNIER	Conçu par Designed by	F. GIRARD, ing.
Direction cliente Client branch	NHA	Dessiné par Drawn by	J.M.LAJOE
Gestionnaire Manager	R.RAAD	Vérifié par Checked by	F. GIRARD, ing.
No. projet Project no.	R.096390.001	MARS / MARCH 2019	

Pour fins administratives

For administrative purposes

Gestionnaire de projets - USC MPO/TC
Projects Manager - CSU DFO/TC

Q	1	6	0	Q	3	4	1	P	0	2	0
---	---	---	---	---	---	---	---	---	---	---	---

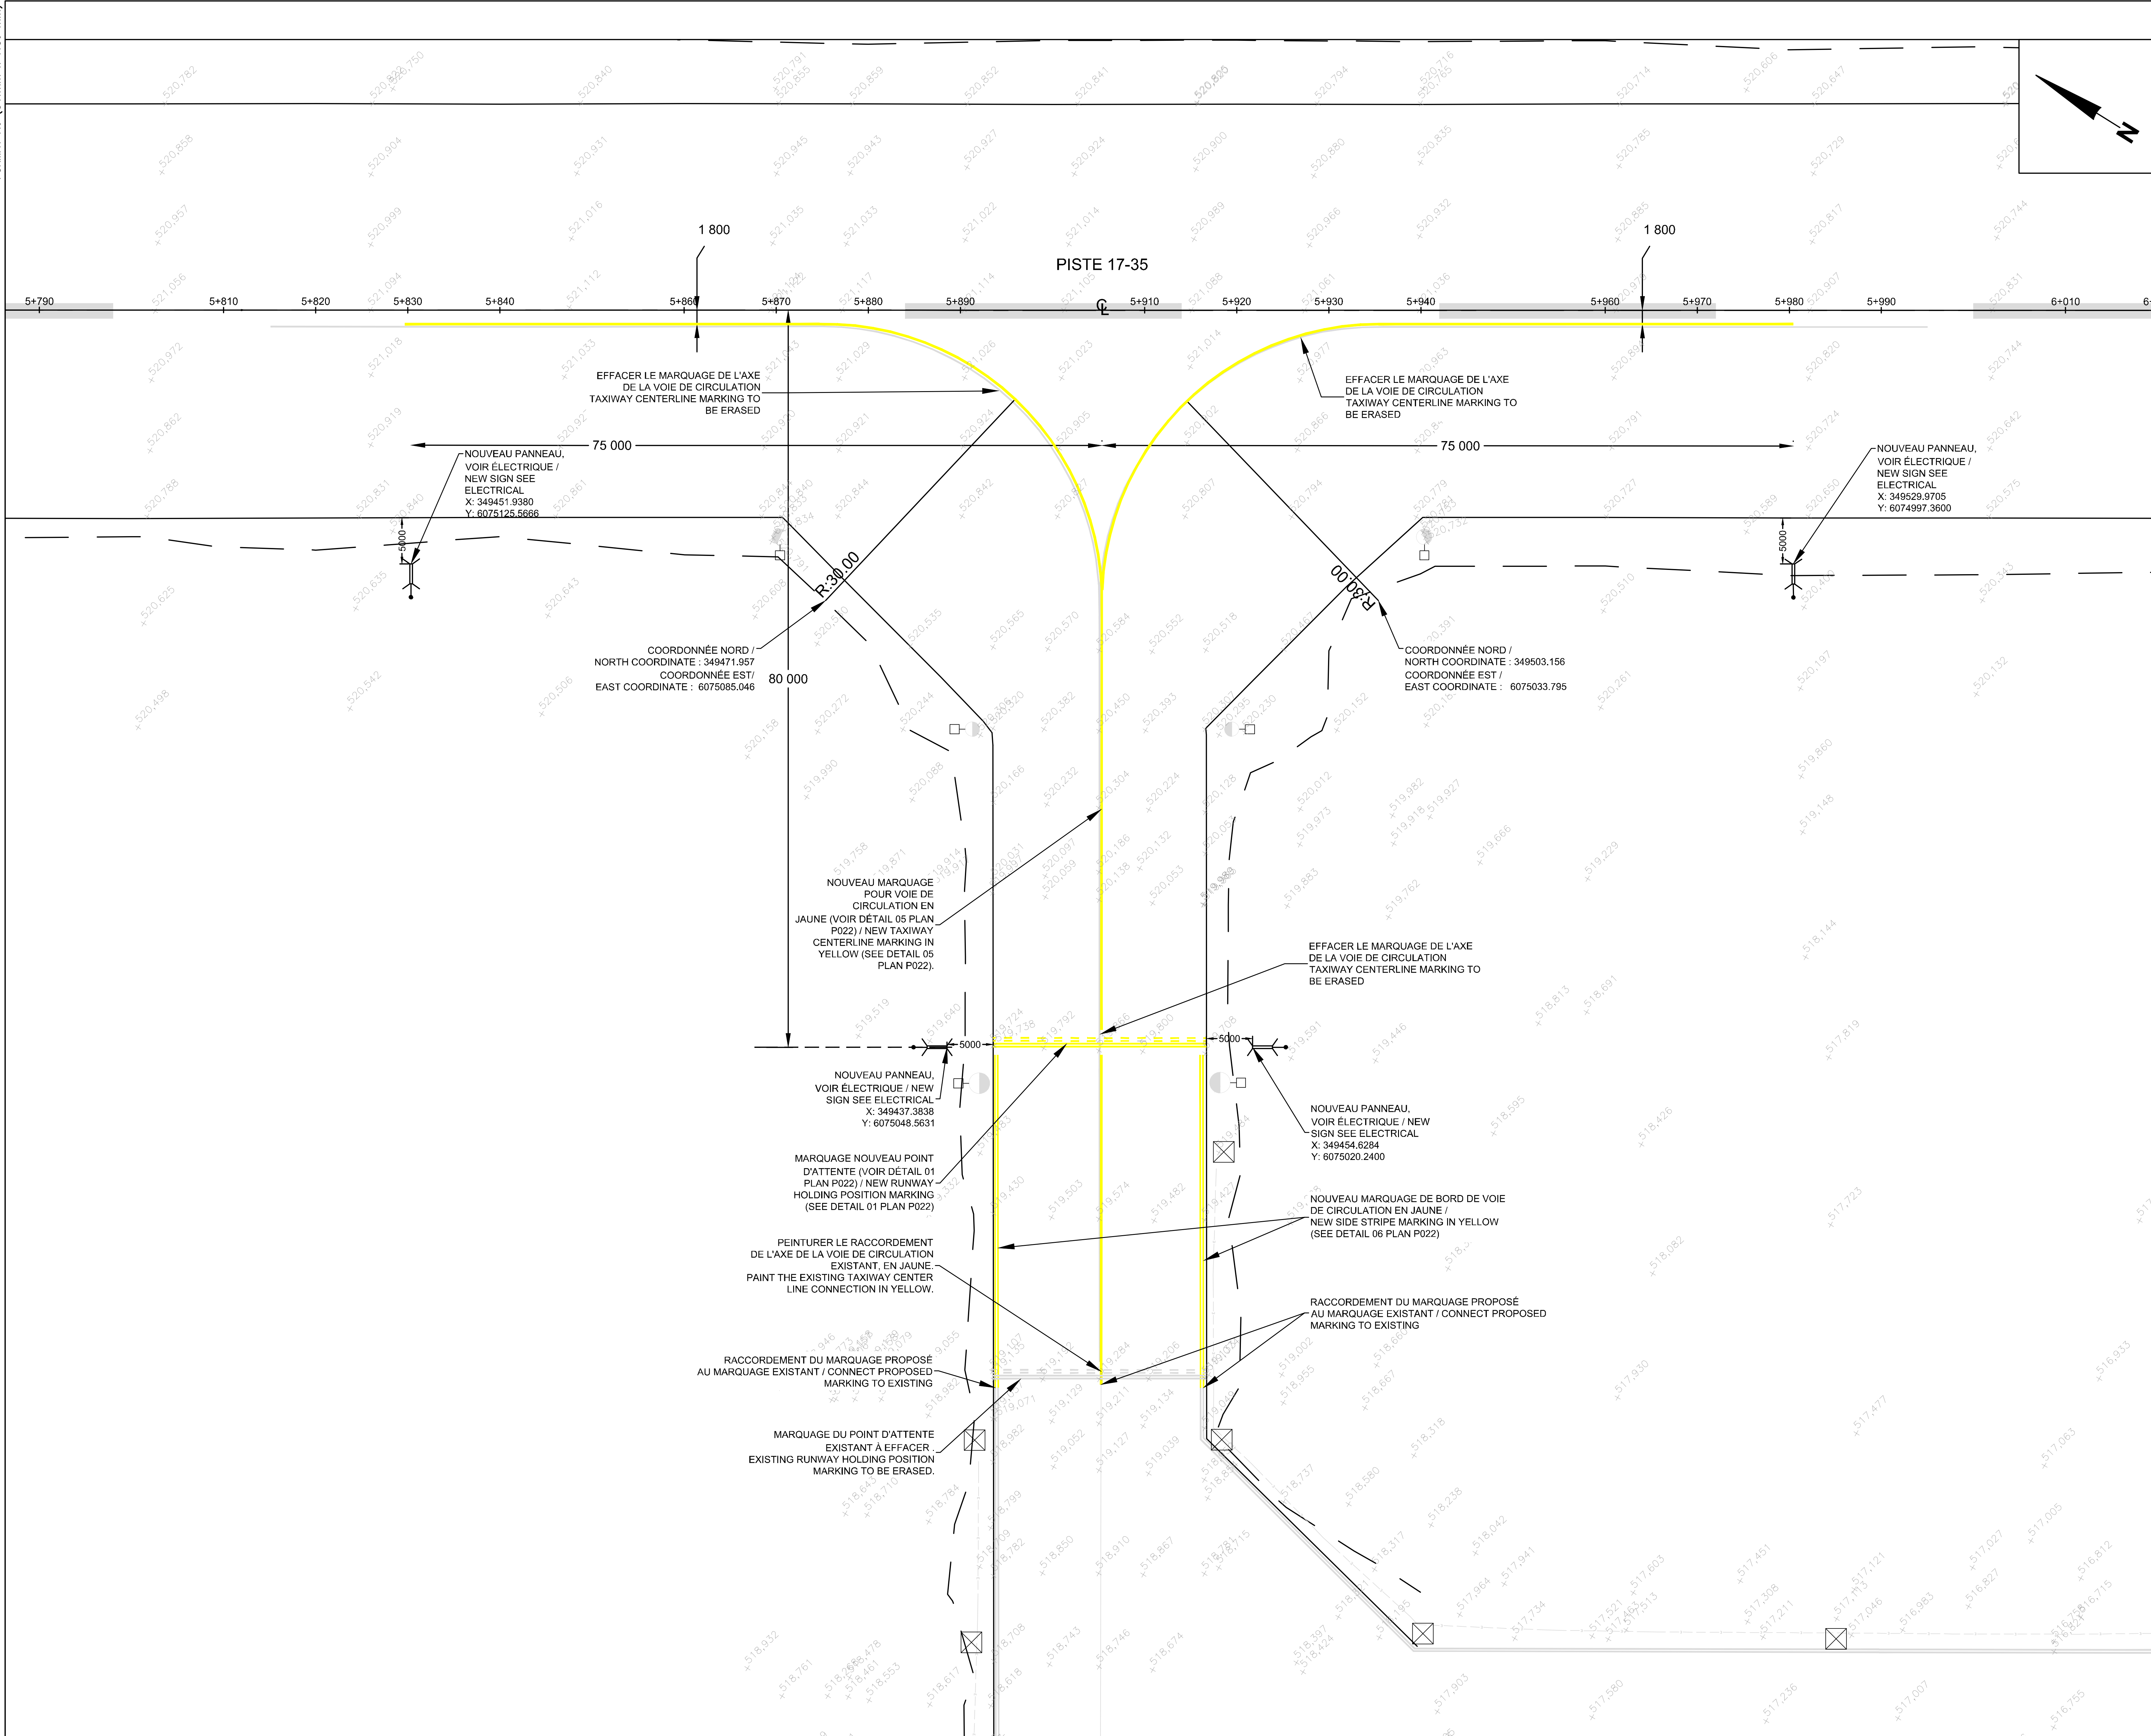

MARQUAGE ET MASQUAGE PROPOSÉ
PROPOSED PAVEMENT MARKING

Échelle: 1:250

NOTES:
1- SAUF INDICATIONS CONTRAIRES, LES COTES SONT EN MILLIMÈTRES. / UNLESS OTHERWISE
NOTES, ALL DIMENSIONS ARE IN MM.

00	E.R.	2019/09/12	M.R.	SR4 - SOUMISSION / SR4 - FOR TENDER
No	Par By	Date	Approuvé Approved	Révisions Revisions

Échelle 0 12.5m
Scale 1:250

Site **AÉROPORT DE SCHEFFERVILLE**
SCHEFFERVILLE AIRPORT


Projet
Project

REEMPLACEMENT DES AIDES VISUELLES
REPLACEMENT OF VISUAL AIDS


Description *PLAN DE MARQUAGE ET DE TERRASSEMENT*
PAVEMENT MARKING AND LANDSCAPING

Chargé de projet Project supervisor	F.FOURNIER	Conçu par Designed by	E.RAMMAL
Direction cliente Client branch	NHA	Dessiné par Drawn by	A. B. ABDALLAH
Gestionnaire Manager	R.RAAD	Vérifié par Checked by	M. ROCHA
No. projet Project no.	R.096390.001	2019 - 04 - 25	


Gestionnaire de projets - USC MPO/TC
Projects Manager - CSU DFO/TC

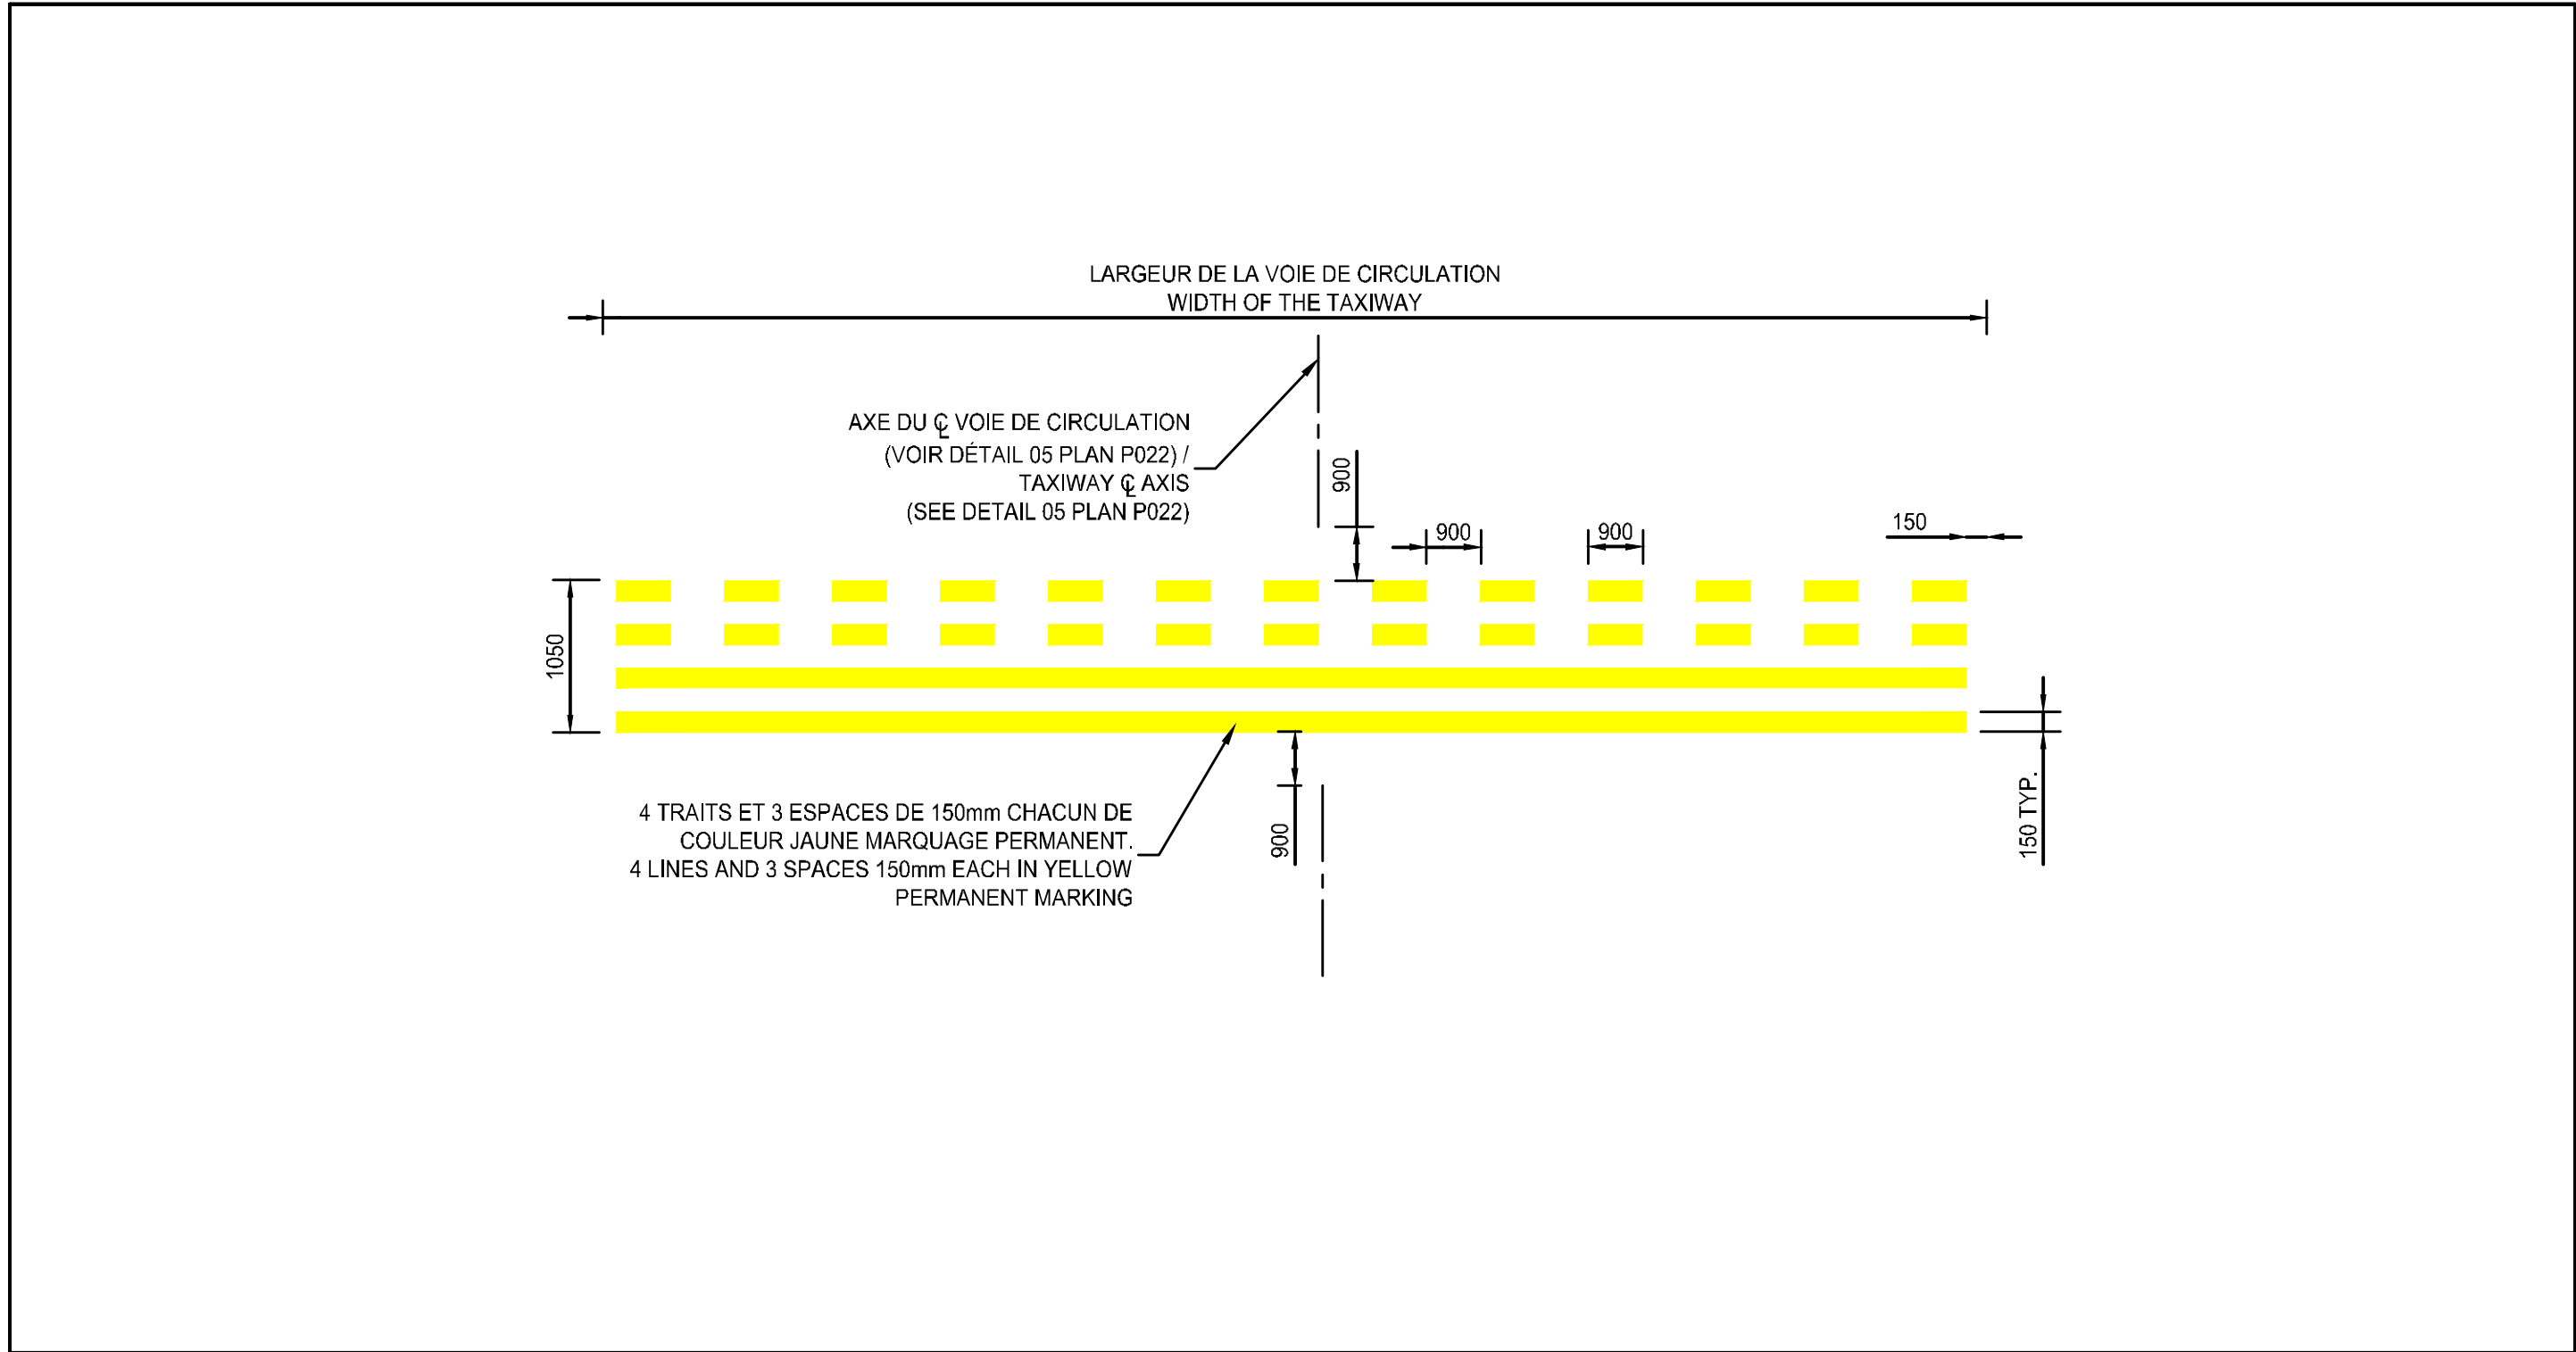


01 MARQUE DE POINT D'ATTENTE AVANT PISTE
RUNWAY HOLDING POSITION MARKING
Echelle: AUCUNE / NOT TO SCALE

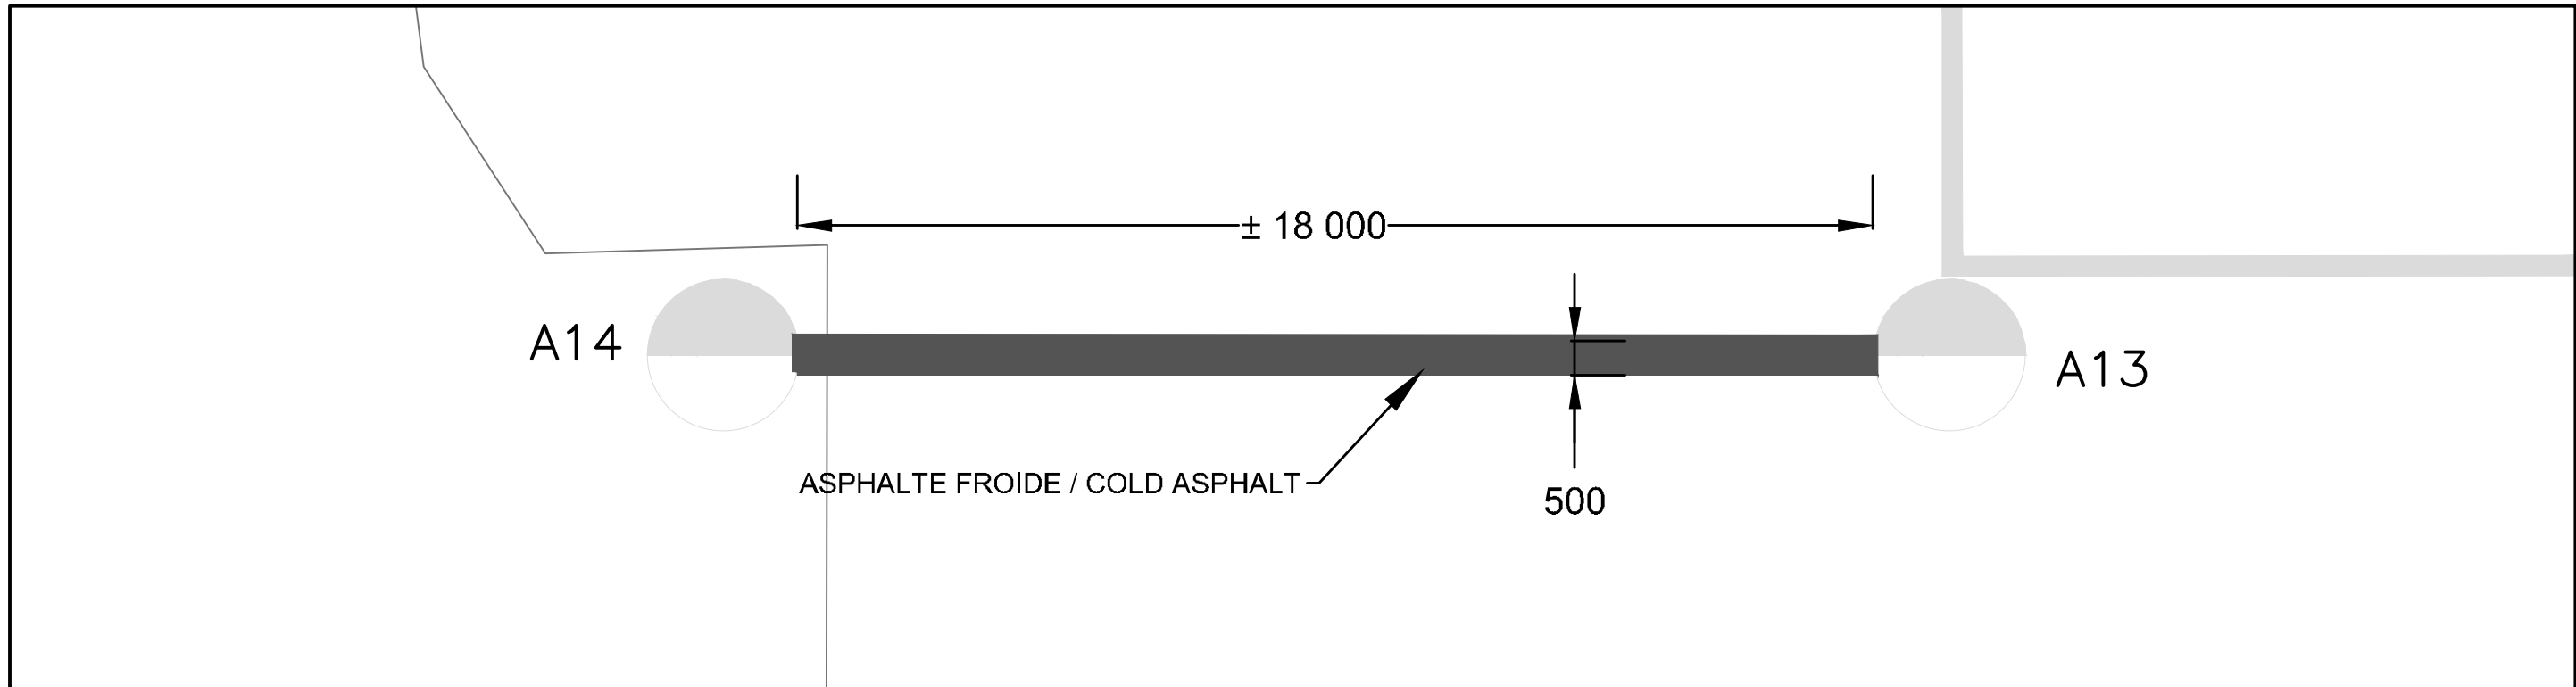


03 ZONE DE CONSTRUCTION VOIR PLAN ÉLECTRIQUE POUR LOCALISATION
CONSTRUCTION ZONE SEE ELECTRICAL FOR LOCATION
Echelle: AUCUNE / NOT TO SCALE

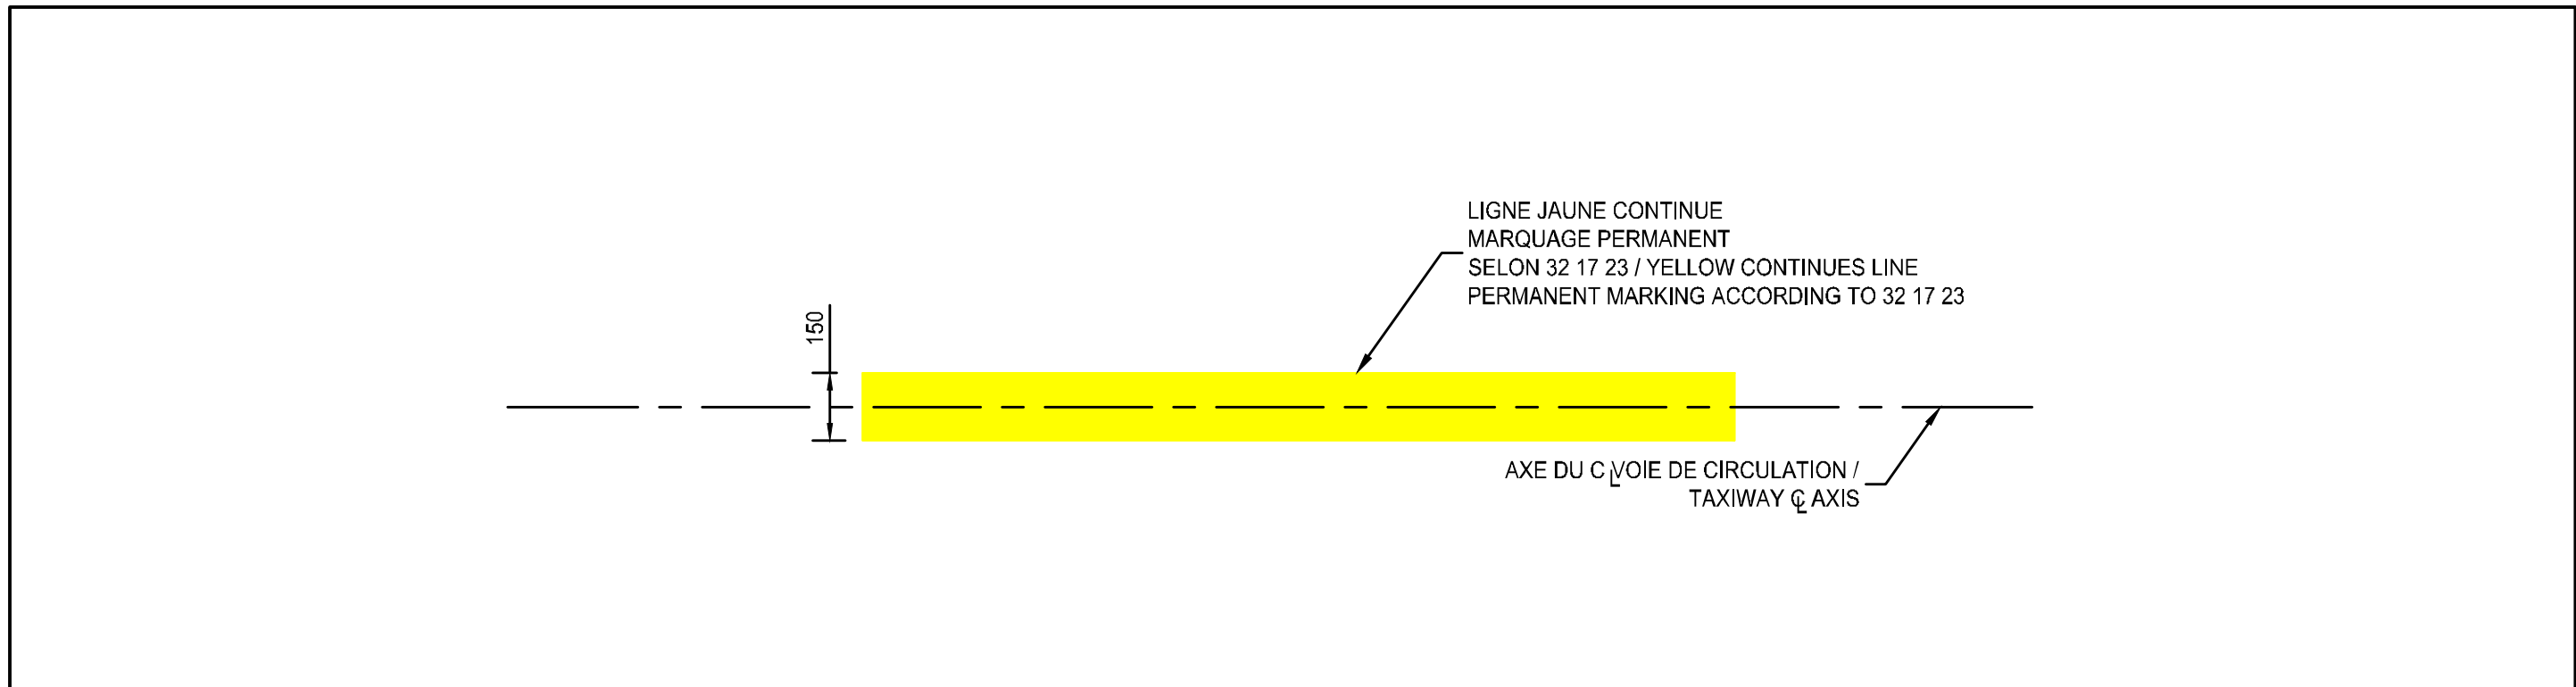


05 DÉTAIL DE MARQUAGE AXIAL POUR VOIE DE CIRCULATION
TAXIWAY CENTERLINE MARKING
Echelle: AUCUNE / NOT TO SCALE

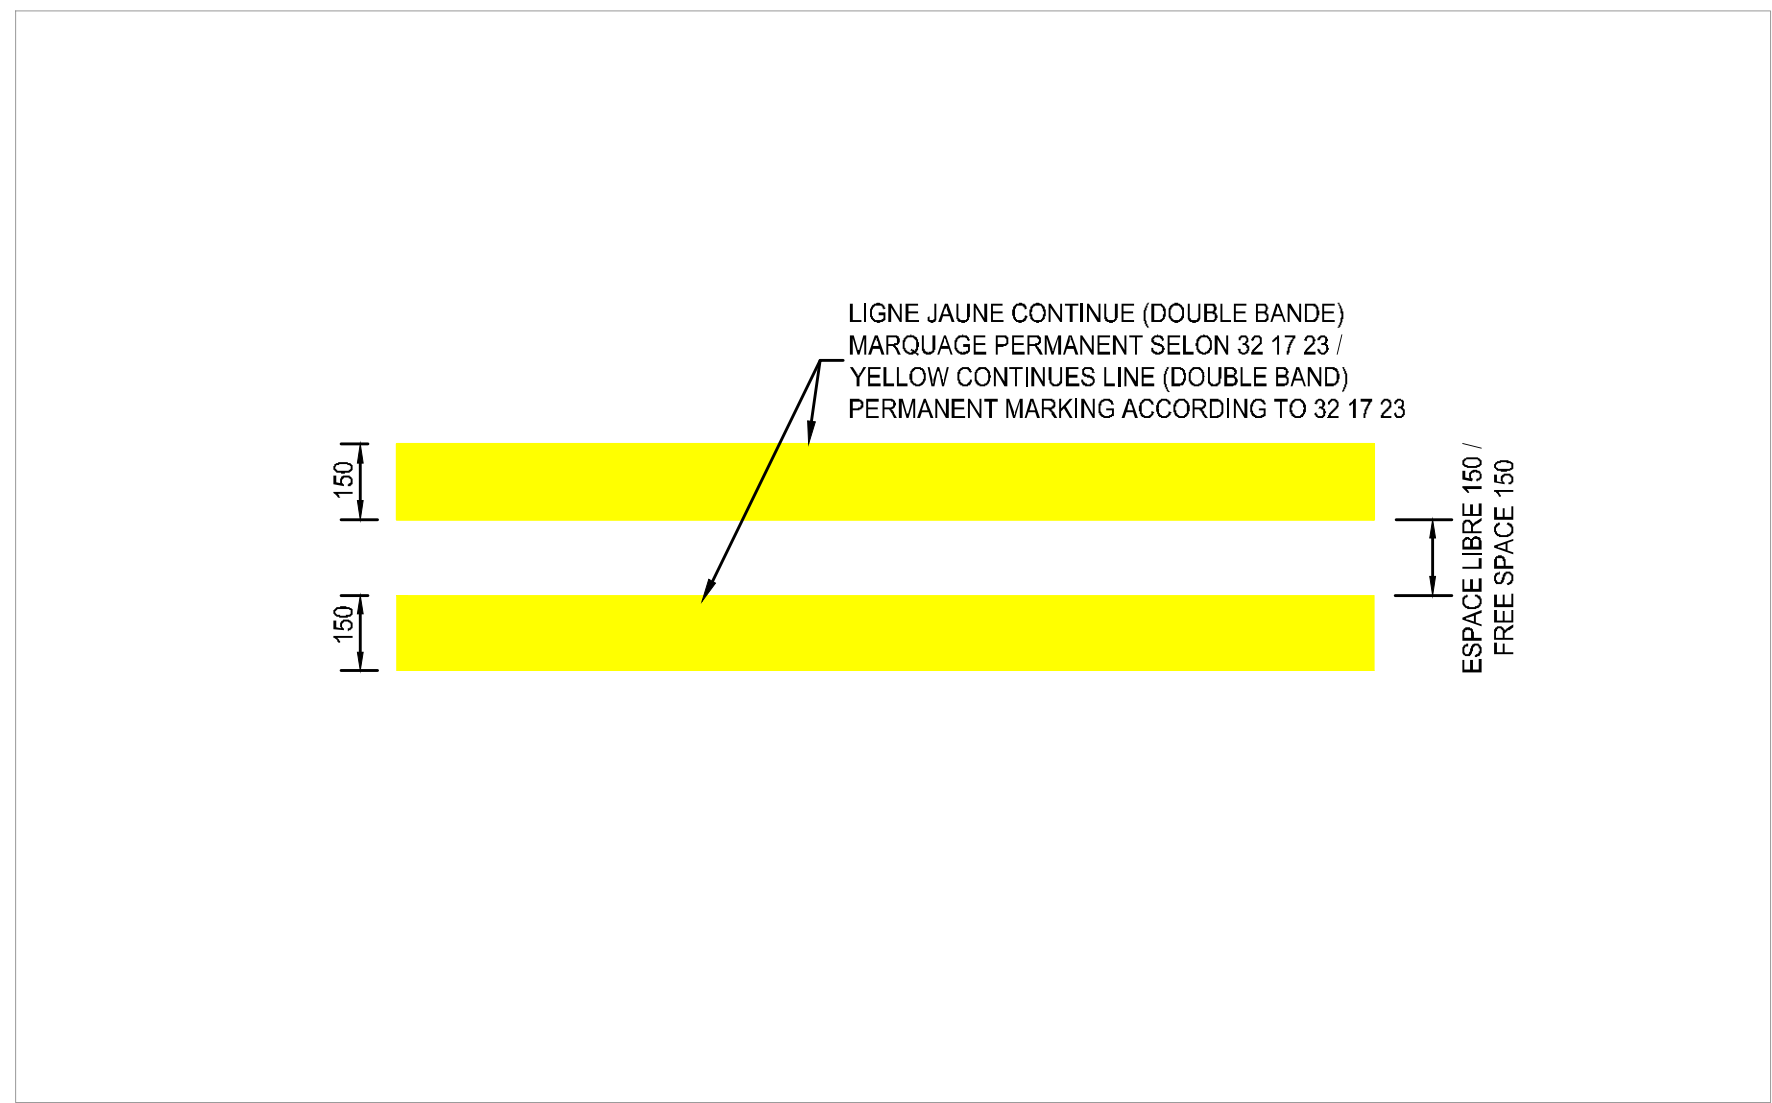

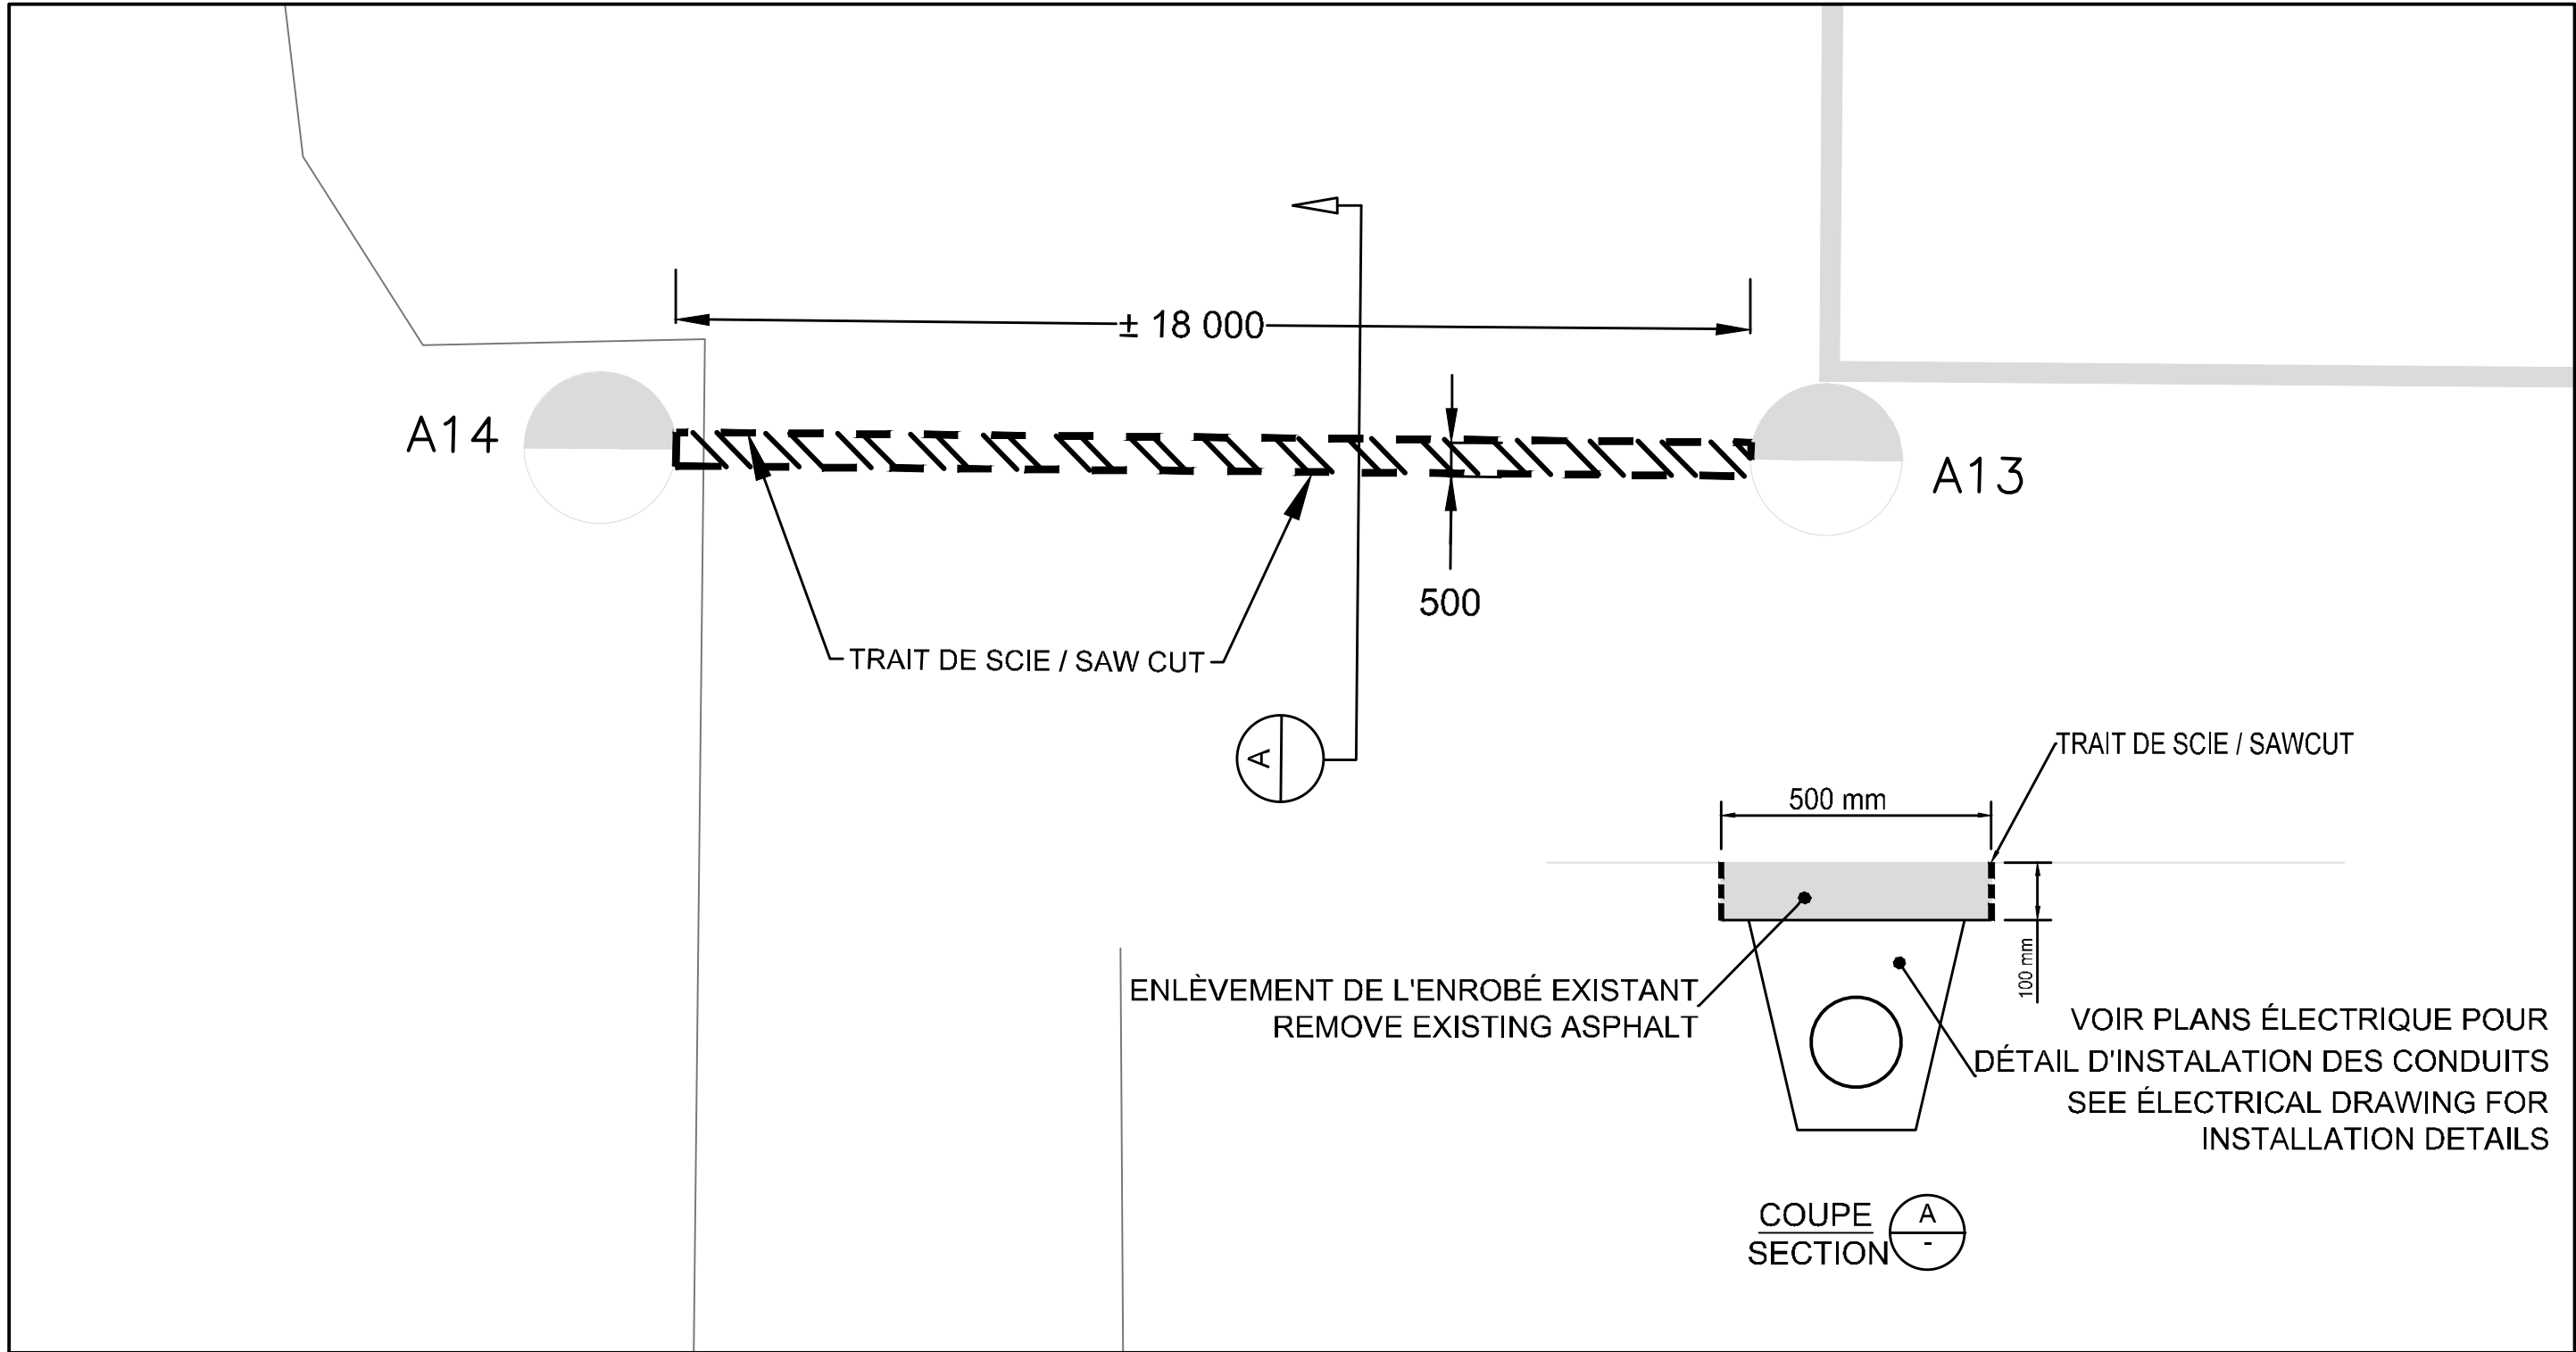


DÉTAIL 05 : MARQUES LATÉRALES DE VOIE DE CIRCULATION SUR REVÊTEMENT DE BÉTON BITUMINEUX
DETAIL 05 : TAXIWAY SIDE STRIP MARKINGS ON ASPHALTE CEMENT
Echelle: AUCUNE / NOT TO SCALE

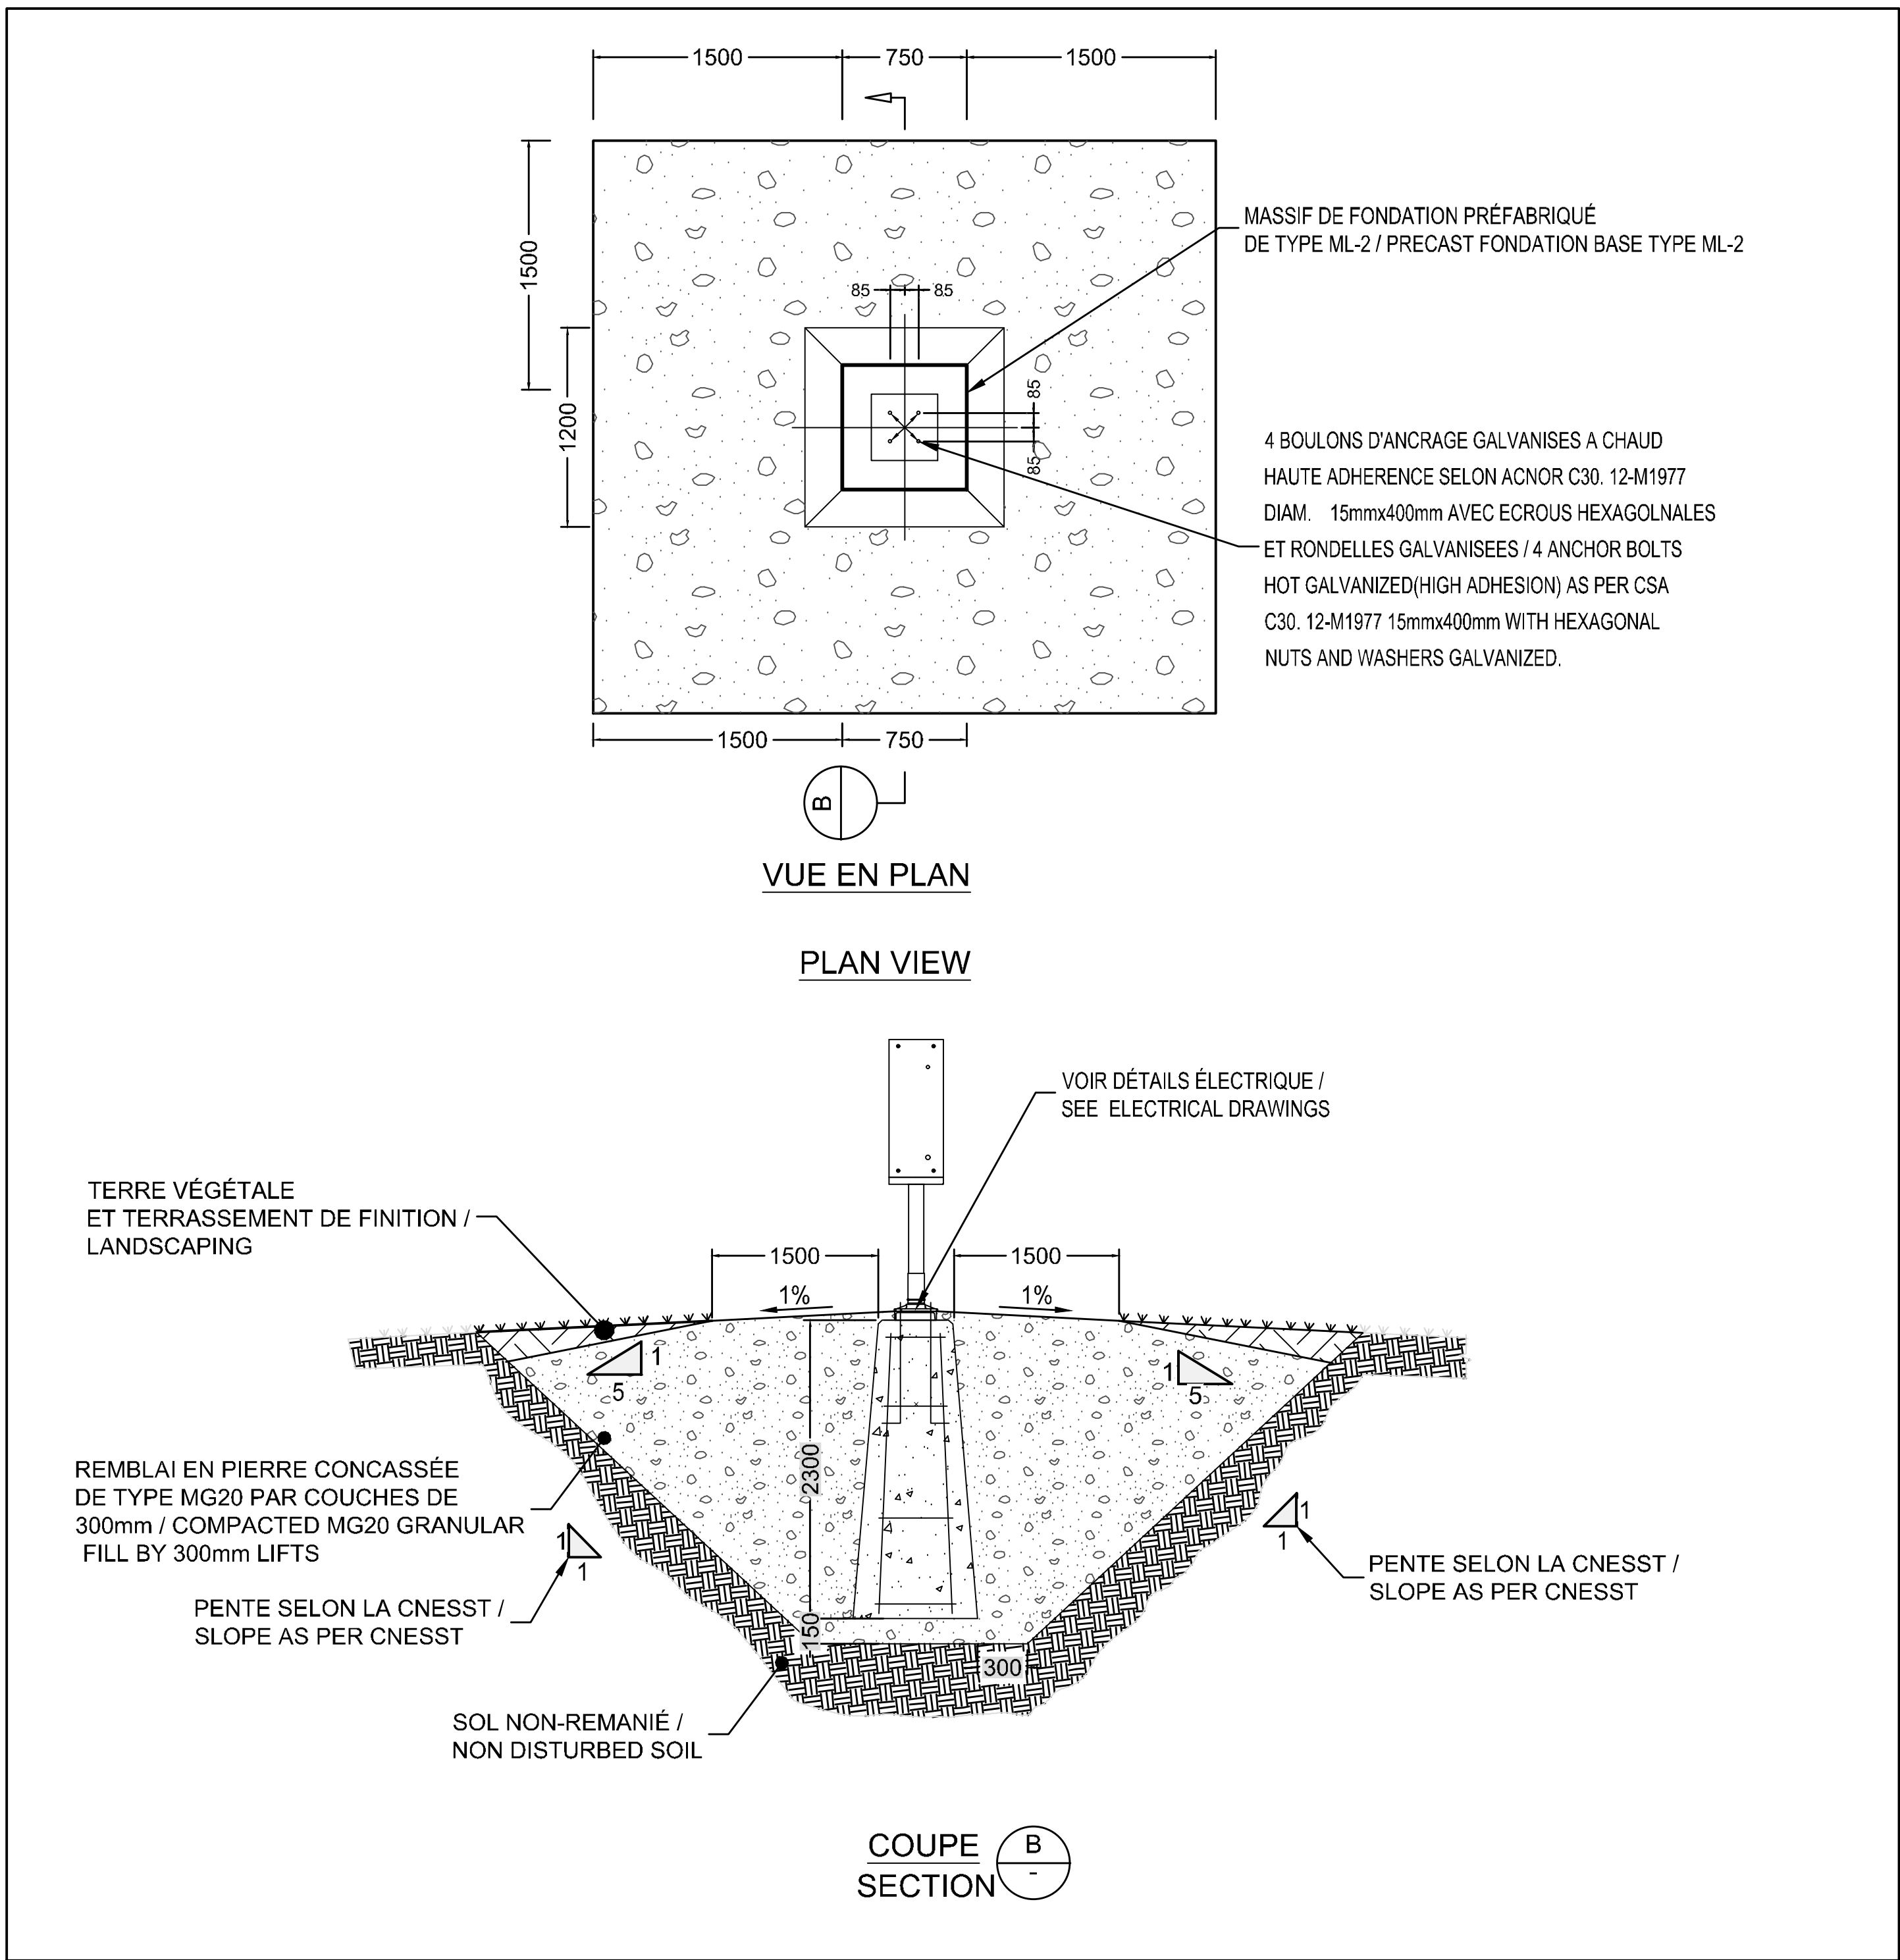

02 ZONE DE DÉMOLITION VOIR PLAN ÉLECTRIQUE POUR LOCALISATION
DEMOLITION ZONE SEE ELECTRICAL FOR LOCATION
Echelle: AUCUNE / NOT TO SCALE



04 DETAIL POUR INSTALLATION D'UN PANNEAU SIGNALATIQUE
INFORMATION SIGNS INSTALLATION DETAIL
Echelle: AUCUNE / NOT TO SCALE

	Transports Canada	Transport Canada
	Groupe Programmes Région du Québec	Programs Group Quebec Region
	Travaux publics et Services Gouvernementaux Canada	Public Works and Government Services Canada
	USC - MPO/TC	CSU - DFO/TC

INGÉNIEURS	ENGINEERS
	Stantec Experts-conseils
N° de projet: 157102416	


NOTES:
1- SAUF INDICATIONS CONTRAIRES, LES COTES SONT EN MILLIMÈTRES. / UNLESS OTHERWISE NOTED, ALL DIMENSIONS ARE IN MM.

00	E.R.	2019/09/12	M.R.	SR4 - SOUMISSION / SR4 - FOR TENDER
No.	Par By	Date	Approuvé Approved	Révisions Revisions

Echelle Scale		0 5 10 m AUCUNE / NONE	
Site		AÉROPORT DE SCHEFFERVILLE SCHEFFERVILLE AIRPORT	
Projet Project		REMPLACEMENT DES AIDES VISUELLES REPLACEMENT OF VISUAL AIDS	
Description		PLAN DE MARQUAGE ET DE TERRASSEMENT PAVEMENT MARKING AND LANDSCAPING	
Chargé de projet Project supervisor	F.FOURNIER	Conçu par Designed by	E.RAMMAL
Direction cliente Client branch	NHA	Dessiné par Drawn by	A. B. ABDALLAH
Gestionnaire Manager	R.RAAD	Vérifié par Checked by	M. ROCHA
No. projet Project no.	R.096390.001	2019 - 04 - 25	
Pour fins administratives		For administrative purposes	


Gestionnaire de projets - USC MPO/TC
Project Manager - CSU DFO/TC

Q 1 6 0 Q 3 4 1 P 0 2 2

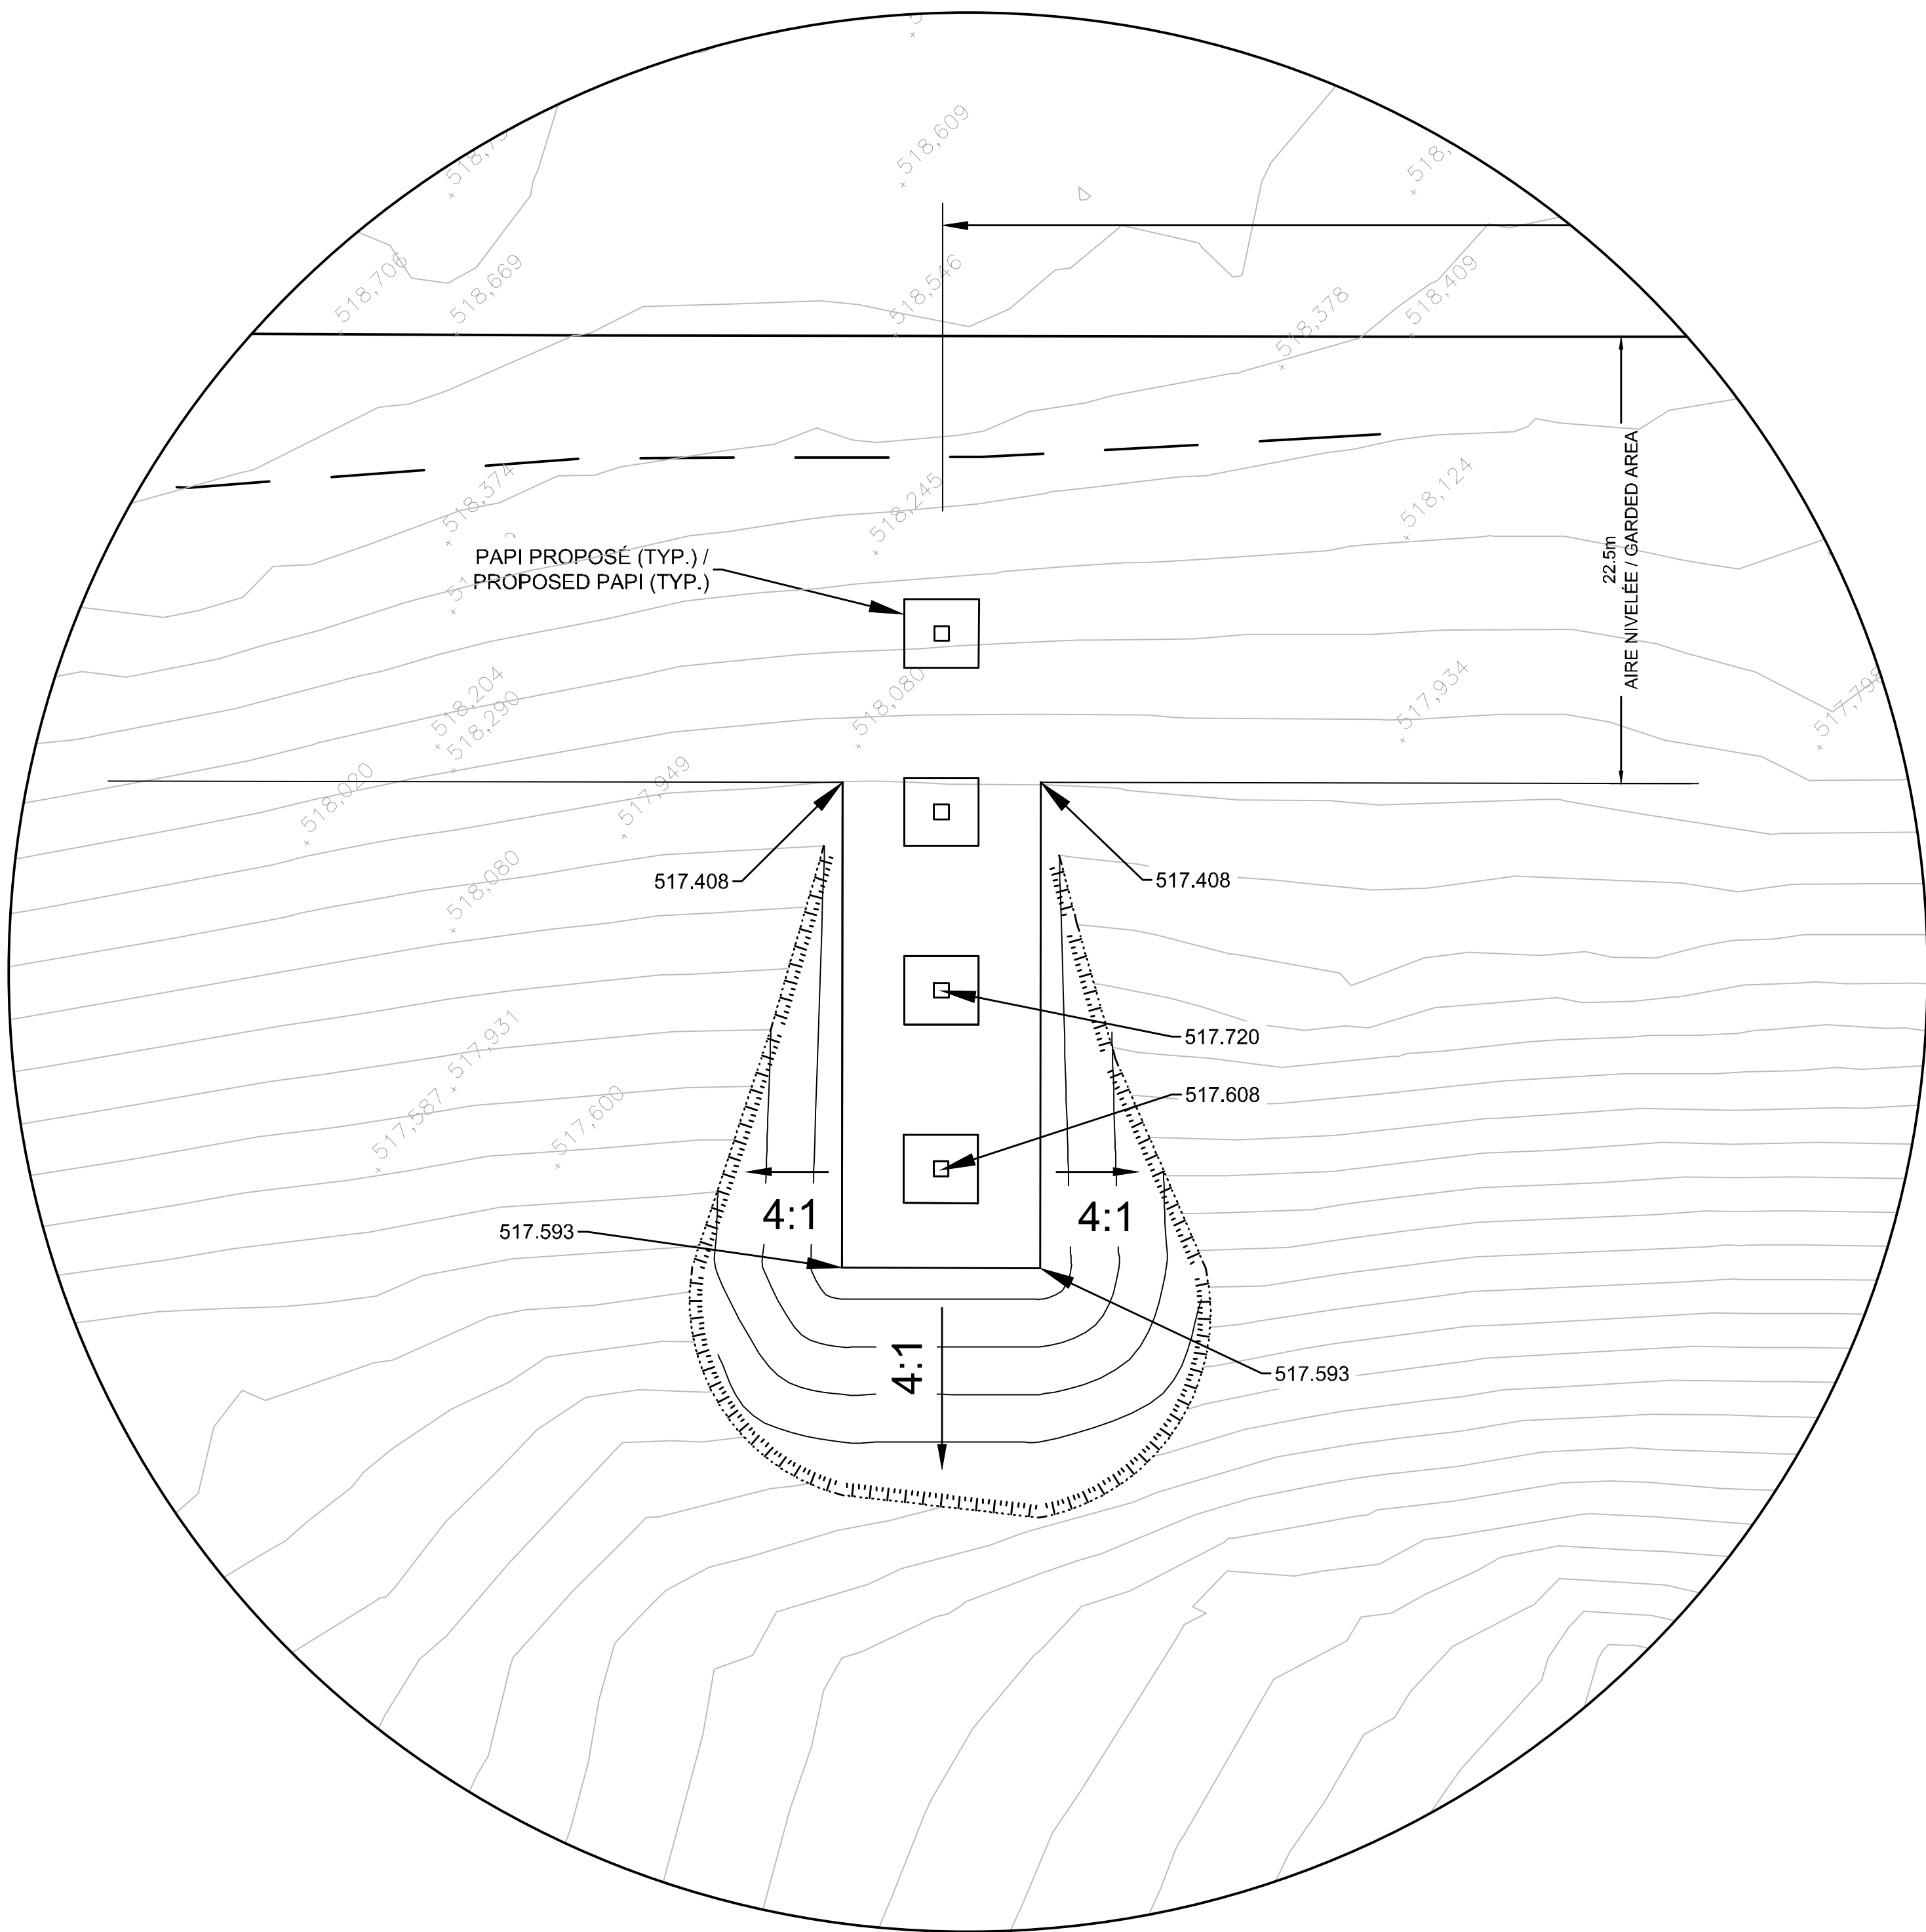


AGRANDISSEMENT DE LA VUE DU TALUS PROPOSÉ
ENLARGEMENT VIEW OF THE NEW EMBANKMENT

Echelle: 1:250

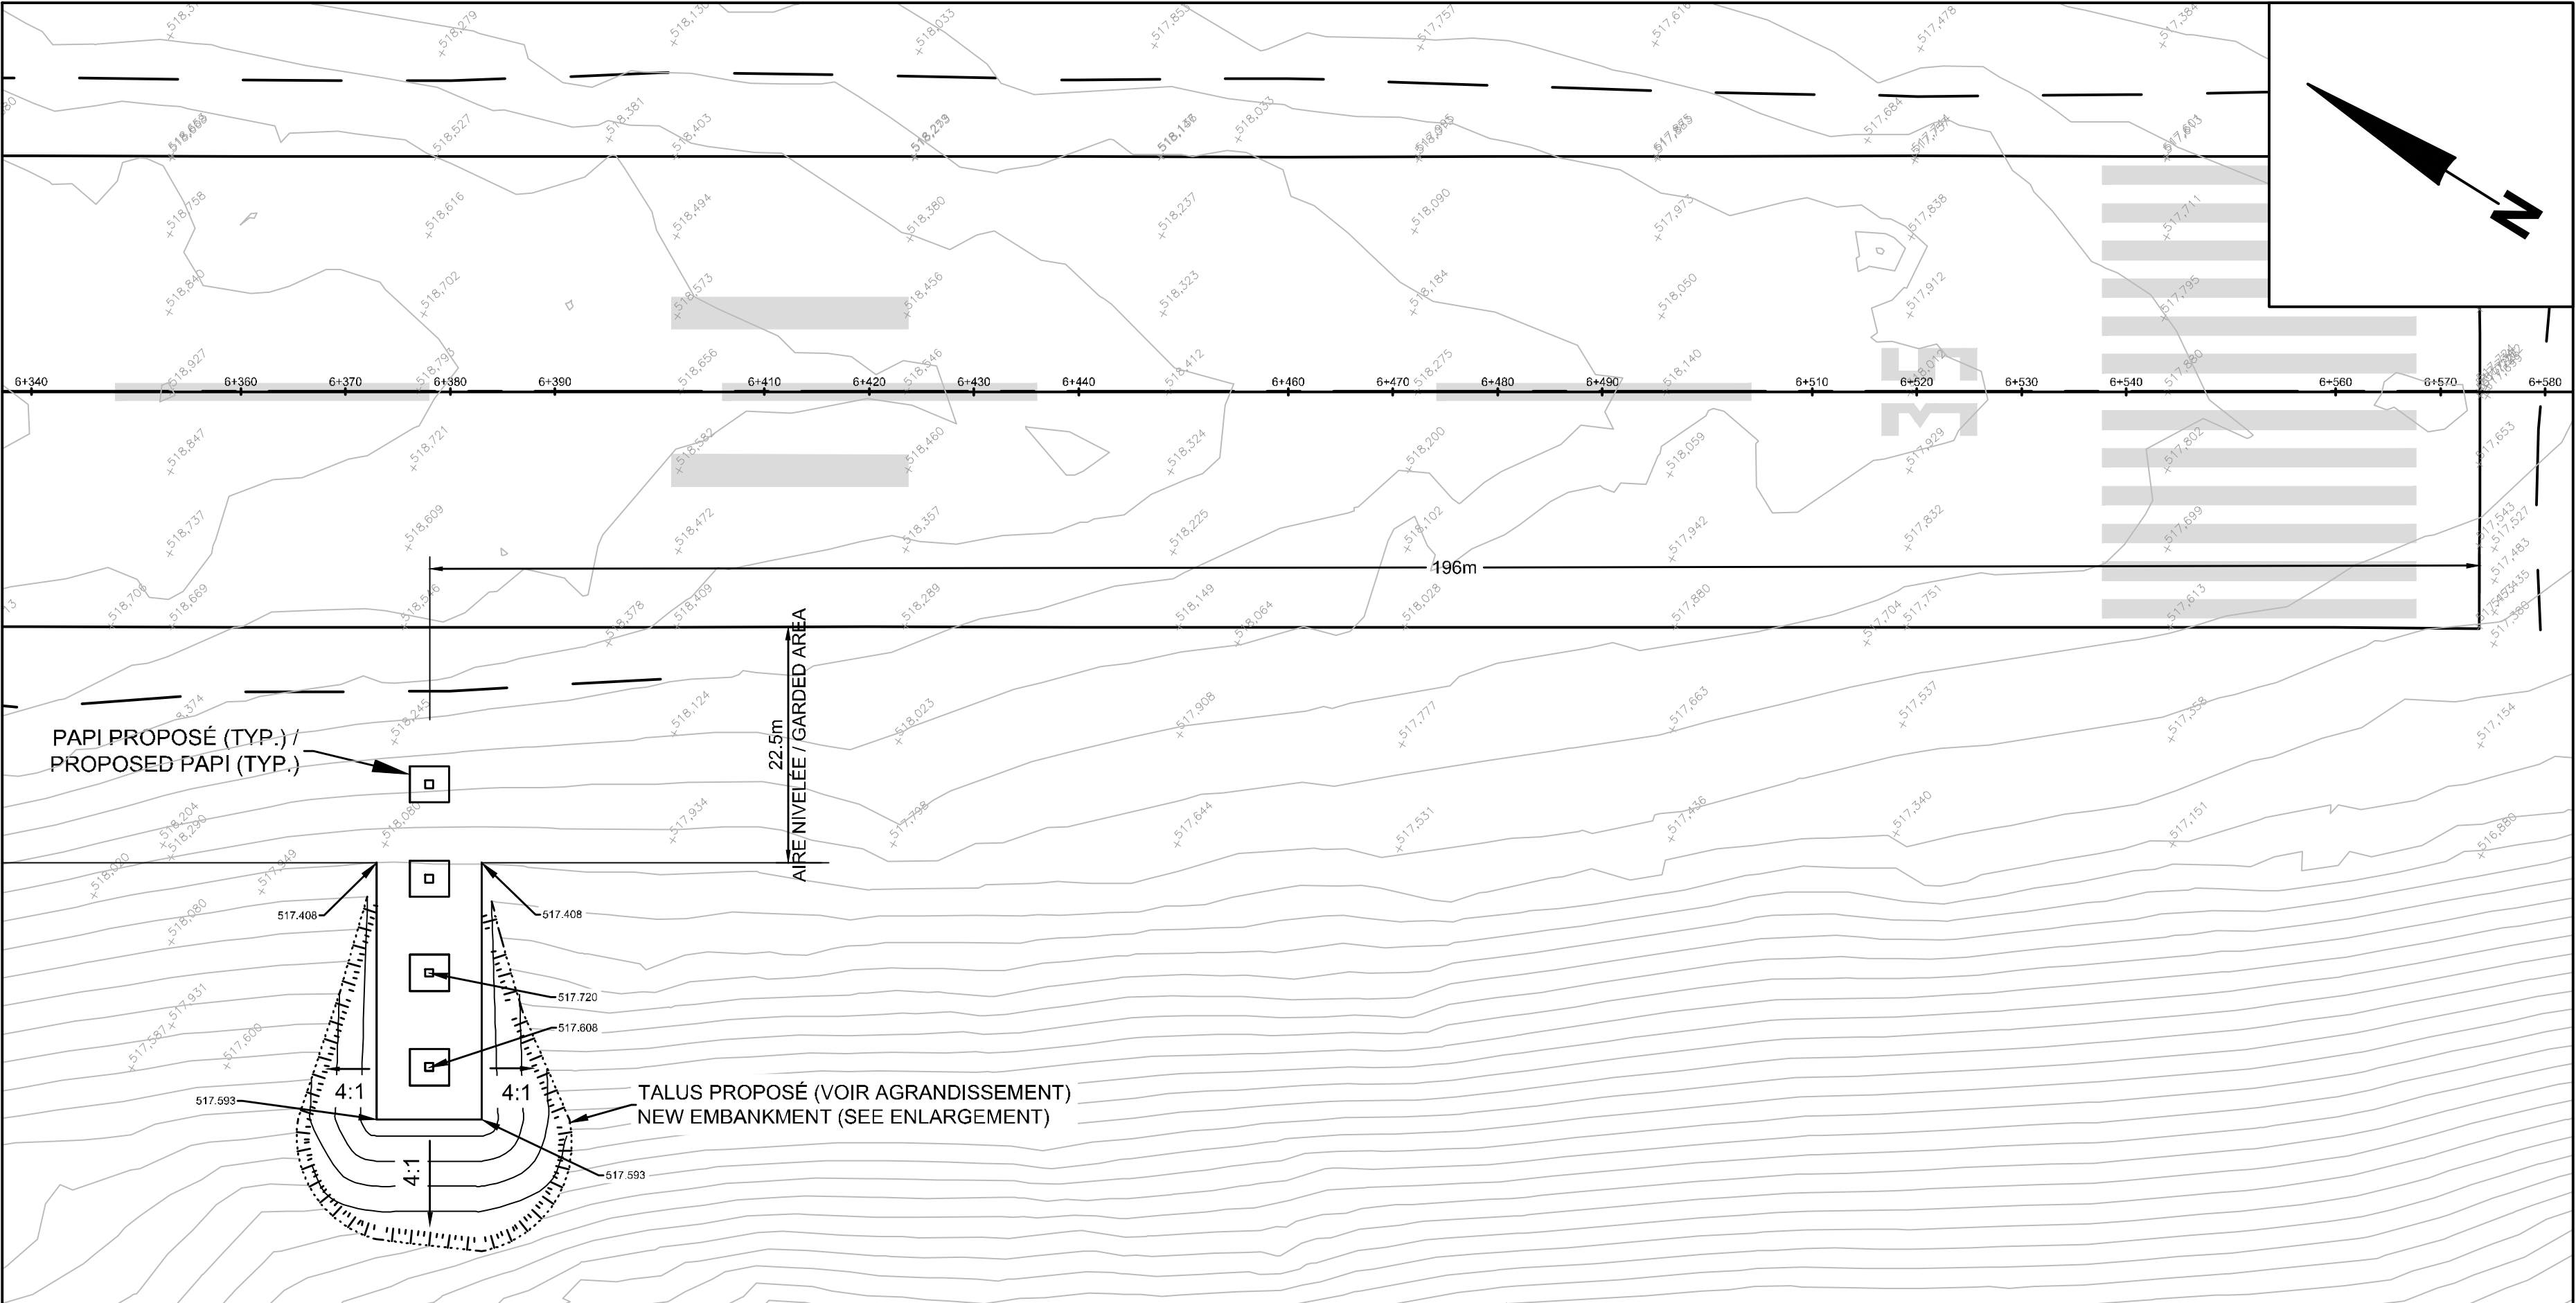




LOCALISATION DES PAPI PROPOSÉS
LOCATION OF PROPOSED PAPI

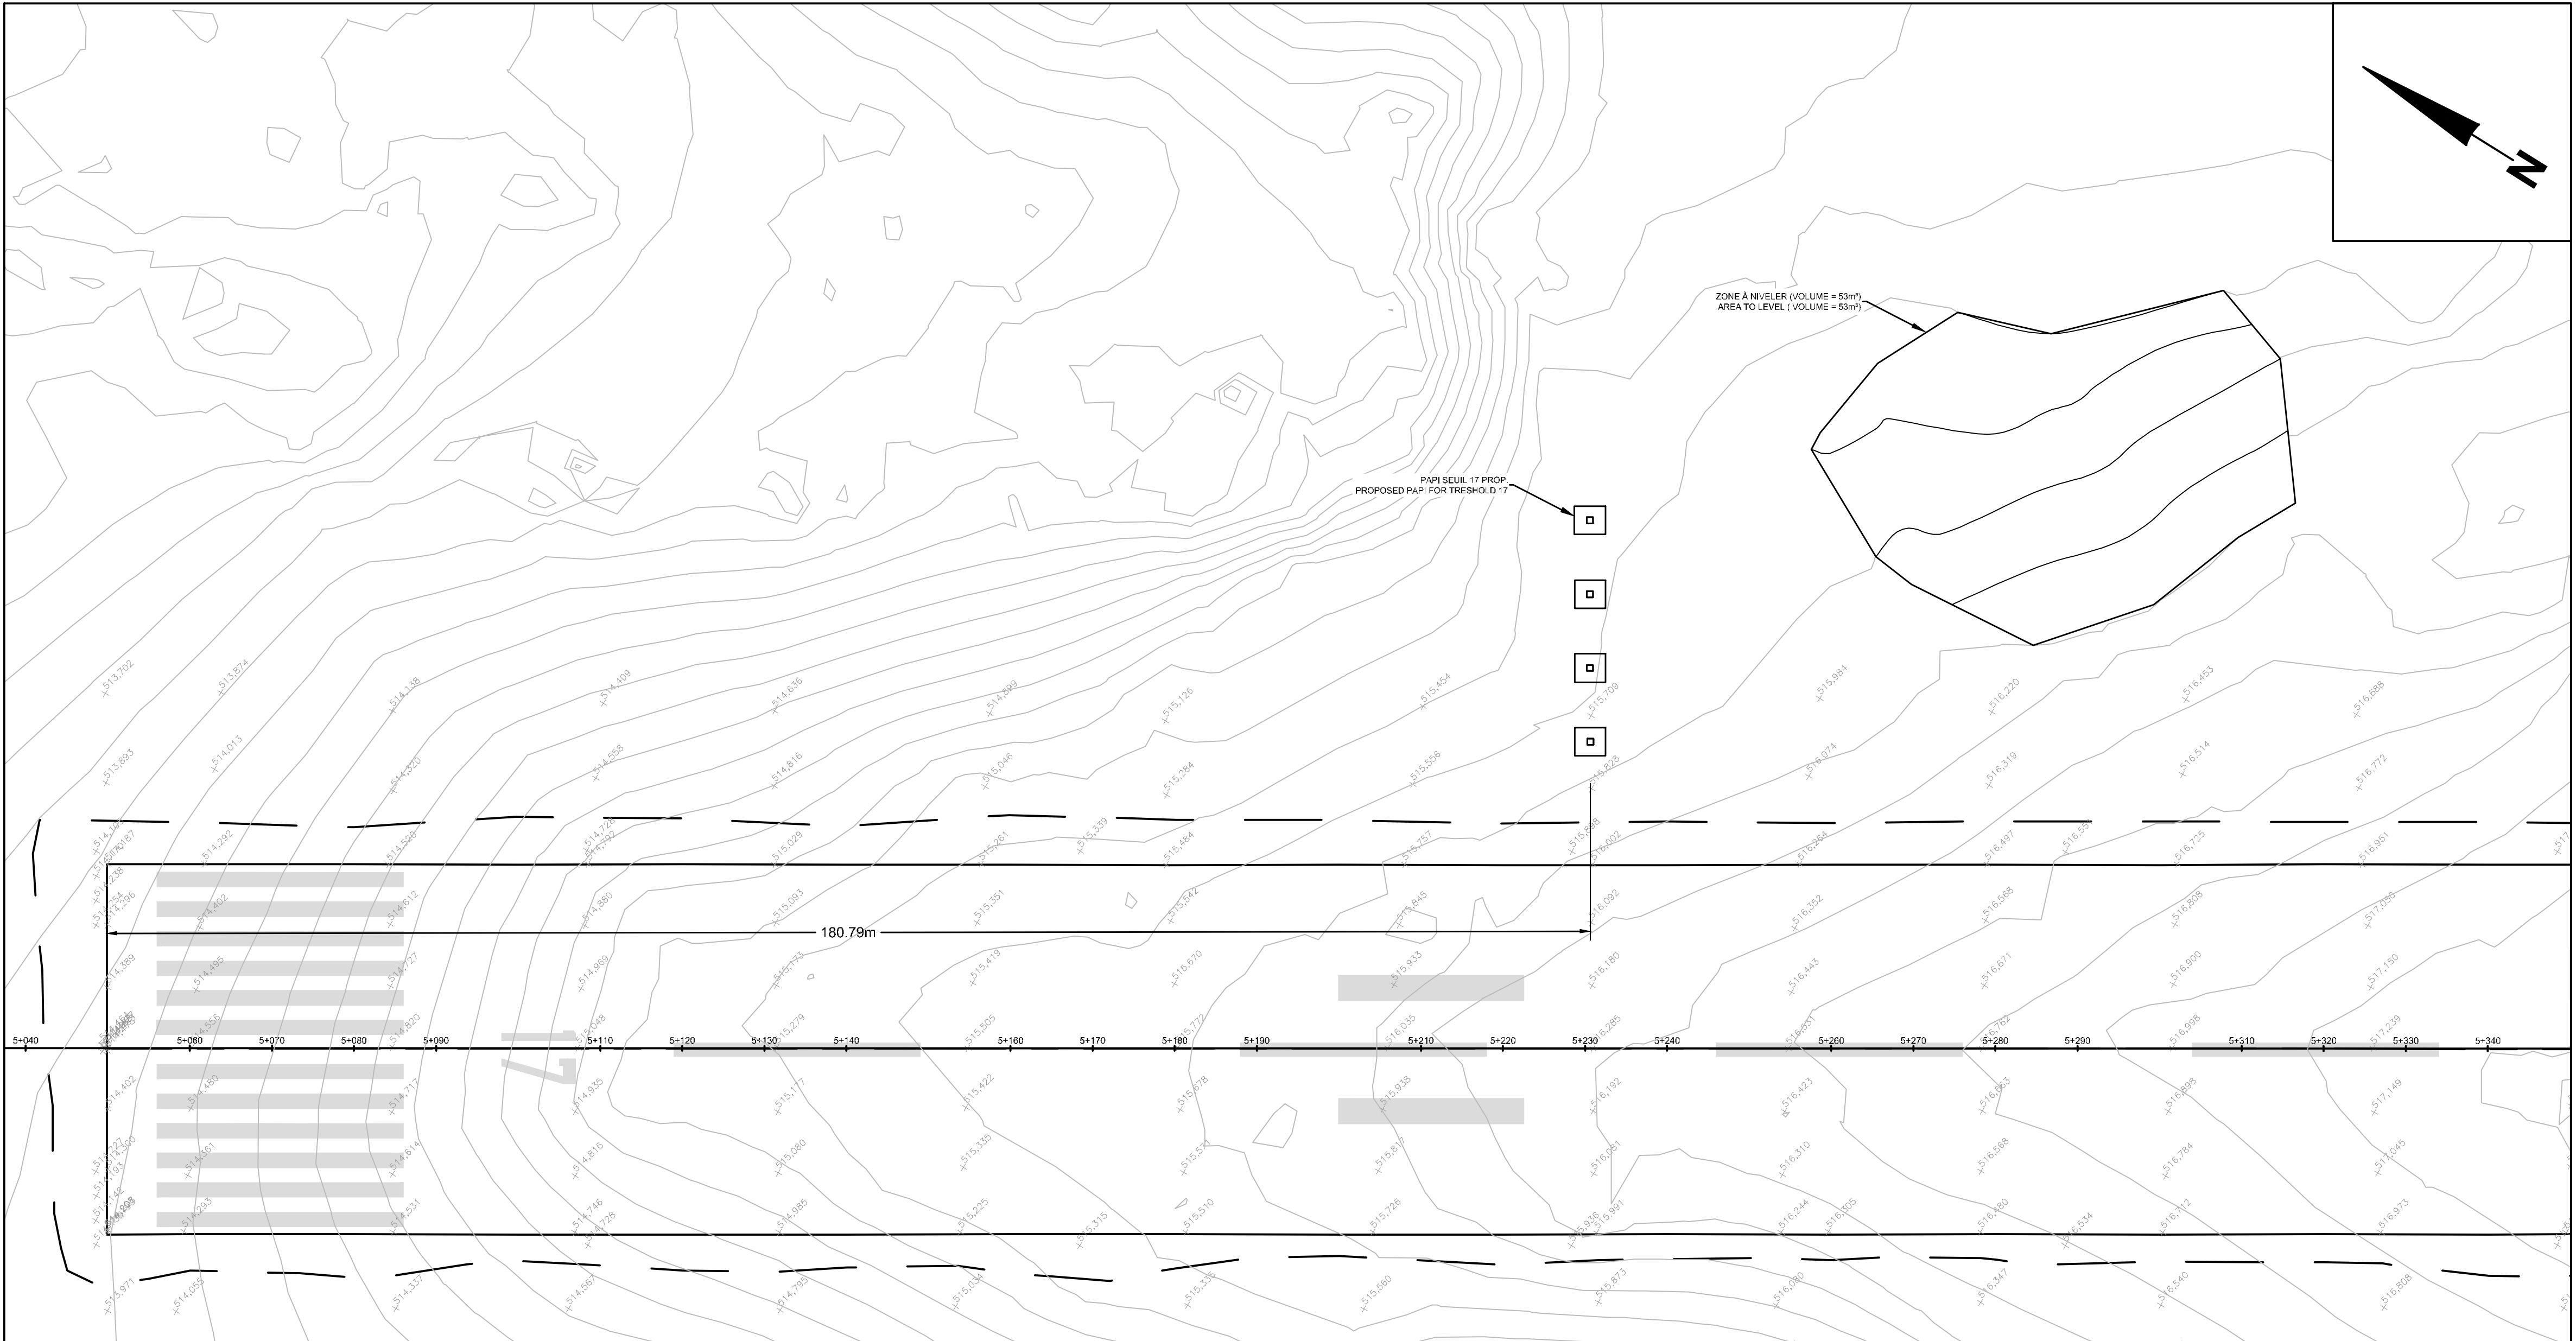Echelle: 1:500



LOCALISATION DES PAPI PROPOSÉS
LOCATION OF PROPOSED PAPI

Echelle: 1:500

	Transports Canada	Transport Canada
	Groupe Programmes Région du Québec	Programs Group Quebec Region
	Travaux publics et Services Gouvernementaux Canada	Public Works and Government Services Canada
	USC - MPO/TC	CSU - DFO/TC

INGÉNIEURS	ENGINEERS
	Stantec Experts-conseils
Nbr du projet: 157102416	

NOTES:
1. SAUF INDICATIONS CONTRAIRES, LES COTES SONT EN MILLIMÈTRES. / UNLESS OTHERWISE
NOTES, ALL DIMENSIONS ARE IN MM.

00	E.R.	2019/09/12	M.R.	SR4 - SOUMISSION / SR4 - FOR TENDER	
No.	Par By	Date	Approuvé Approved	Révisions Revisions	

Echelle
Scale

TEL QUE INDIQUÉ
AS MENTIONED

Site

AÉROPORT DE SCHEFFERVILLE
SCHEFFERVILLE AIRPORT

Projet
Project

REMPLACEMENT DES AIDES VISUELLES
REPLACEMENT OF VISUAL AIDS

Description

NIVELLEMENT DU TERRAIN POUR LES PAPI
LANDSCAPING FOR PAPI

Chargé de projet
Project supervisor

F.FOURNIER

Conçu par
Designed by

E.RAMMAL

Direction cliente
Client branch

NHA

Dessiné par
Drawn by

A. B. ABDALLAH

Gestionnaire
Manager

R.RAAD

Vérifié par
Checked by

M. ROCHA

No. projet
Project no.

R.096390.001

2019 - 04 - 25

Pour fins administratives

For administrative purposes

Gestionnaire de projets - USC MPO/TC
Projects Manager - CSU DFO/TC

Q	1	6	0	Q	3	4	1	P	0	2	3
---	---	---	---	---	---	---	---	---	---	---	---