# CONSEIL NATIONAL DE RECHERCHES DU CANADA CAMPUS DU CHEMIN DE MONTRÉAL

M-50 - SALLE GRISE 195

<u>LISTE DES DESSINS</u>

<u>DESSIN N°</u>

FEUILLE COUVERTURE 6120-A00

### ARCHITECTURE

PLAN DES OUVRAGES DE DÉMOLITION, PLAN DES OUVRAGES DE DÉMOLITION —
PLAN DE PLAFOND RÉFLÉCHI, PLAN DES TRAVAUX DE CONSTRUCTION ET PLAN DES TRAVAUX
DE CONSTRUCTION — PLAN DE PLAFOND RÉFLÉCHI

6120-A01

## MÉCANIQUE


TRAVAUX DE MÉCANIQUE — NOUVEAUX TRAVAUX, OUVRAGES DE DÉMOLITION, NOMENCLATURES,

REPRÉSENTATION SCHÉMATIQUE, DESCRIPTION DES TRAVAUX ET LÉGENDE 6120-M01

### ÉLECTRICITÉ

PLAN DES INSTALLATIONS DE COURANT, DE SURVEILLANCE DU GAZ ET DES INSTALLATIONS D'ÉCLAIRAGE

6120-E01

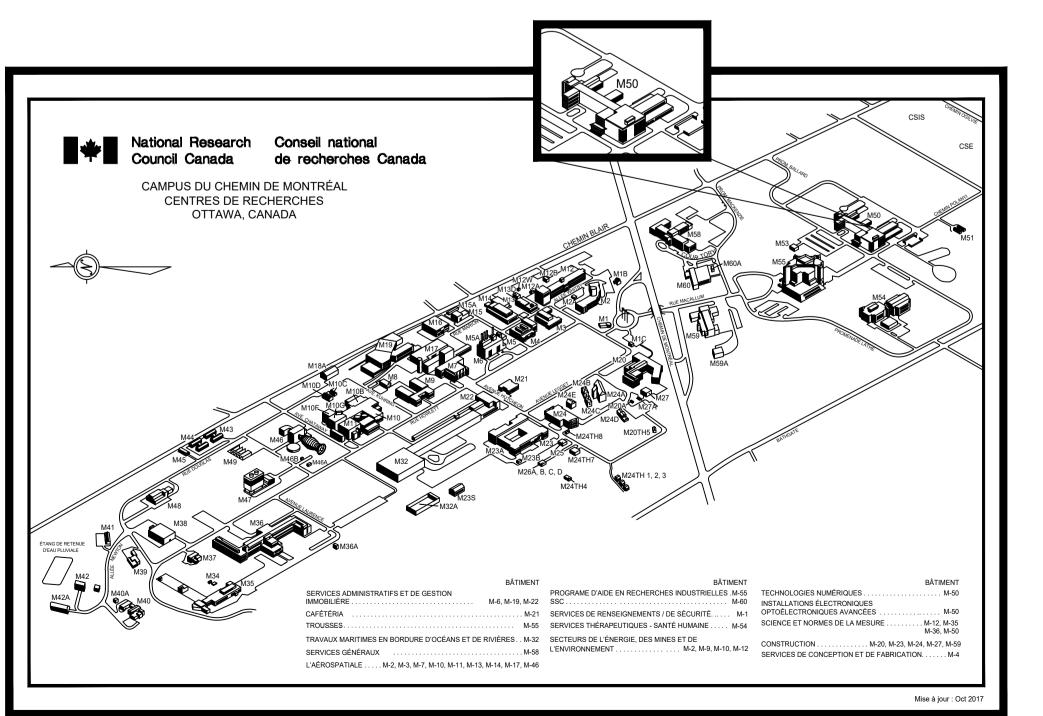

National Research
Council Canada

Real Property Planning

and Management

Conseil national
de recherches Canada

Planification et gestion
des biens immobiliers

# NRC · CNRC

#### NOTES GÉNÉRALES

- L'ENTREPRENEUR SE DEVRA DE VÉRIFIER TOUTES LES DIMENSIONS ET TOUS LES DÉGAGEMENTS SUR PLACE ET CE, AVANT LA CONSTRUCTION; EN OUTRE, IL DEVRA SIGNALER LES DIVERGENCES ET (OU) OMISSIONS AU REPRÉSENTANT DU MINISTÈRE.
- L'ENTREPRENEUR SE DOIT DE VISITER LE SITE ET DE SE FAMILIARISER EN TOUT POINT AVEC L'AMPLEUR DES TRAVAUX ET CE, AVANT LA MISE EN ROUTE DU PROJET
- TOUS LES CORPS DE MÉTIER SE DEVRONT DE COORDONNER LES TRAVAUX SUR PLACE; EN OUTRE, LE TOUT DEVRA ÊTRE À L'APPROBATION DU REPRÉSENTANT DU MINISTÈRE ET CE, AFIN D'ÉVITER LES CONFLITS ET (OU) INTERFÉRENCES.
- TOUTES LES FERMETURES REQUISES DEVRONT FAIRE L'OBJET D'UNE COORDINATION AVEC LE REPRÉSENTANT DU MINISTÈRE.
- L'INSTALLATION DE L'ENSEMBLE DES SYSTÈMES DEVRA ÊTRE CONFORME AUX NORMES ET CODES PERTINENTS.
- L'ENTREPRENEUR SERA RESPONSABLE DE LA REMISE EN ÉTAT ET (OU) DE LA RÉPARATION DE TOUT DOMMAGE CAUSÉ PAR LES TRAVAUX.
- L'ENTREPRENEUR DEVRA PRENDRE LES MESURES QU S'IMPOSENT POUR EMPÊCHER LA DISPERSION DE POUSSIÈRE ET DE DÉBRIS AU DELÀ DE LA ZONE DES TRAVAUX; ET UNE FOIS LES TRAVAUX TERMINÉS, IL SE DEVRA DE NETTOYER TOUTES LES SURFACES EN CAUSE.

7			
6			
5			
4			
3			
2	08/06/2022	EMIS POUR APPEL D'OFFRES	JDG
1	09/05/2022	DOCUMENT, A FAIRE TRADUIRE	JDG
No.	Date	Revision	By: Par:

Date d'impression

o Verify all dimensions and site conditions and be responsible

 Vérifier toutes les dimensions et toutes les conditions du chantier et assumer les responsabilités s'y rattachant.

DD/MM/YYYY

A

ate Printed

N° du détail

B Location drawing no.
sur dessin n°

C Drawing no.
dessin n°

roject M50 - SALLE GRISE 195

CAMPUS DU CHEMIN DE MONTRÉAL


FEUILLE COUVERTURE


designed	JDG	conçu	date (	)9/	05/202	2	date
drawn	JDG	dessiné	scale SELC	ON	LES ANN	NOTA	échelle ATIONS
checked		vérifié	sheet	1	of/de	3	feuille
approved	ALS	approuvé	W.O.no.	•			D.T. n°

dwg.no. dessin n°
6120-A00

ACAD file: dwg fichier CDAO:

RPPM A1 (841x594)

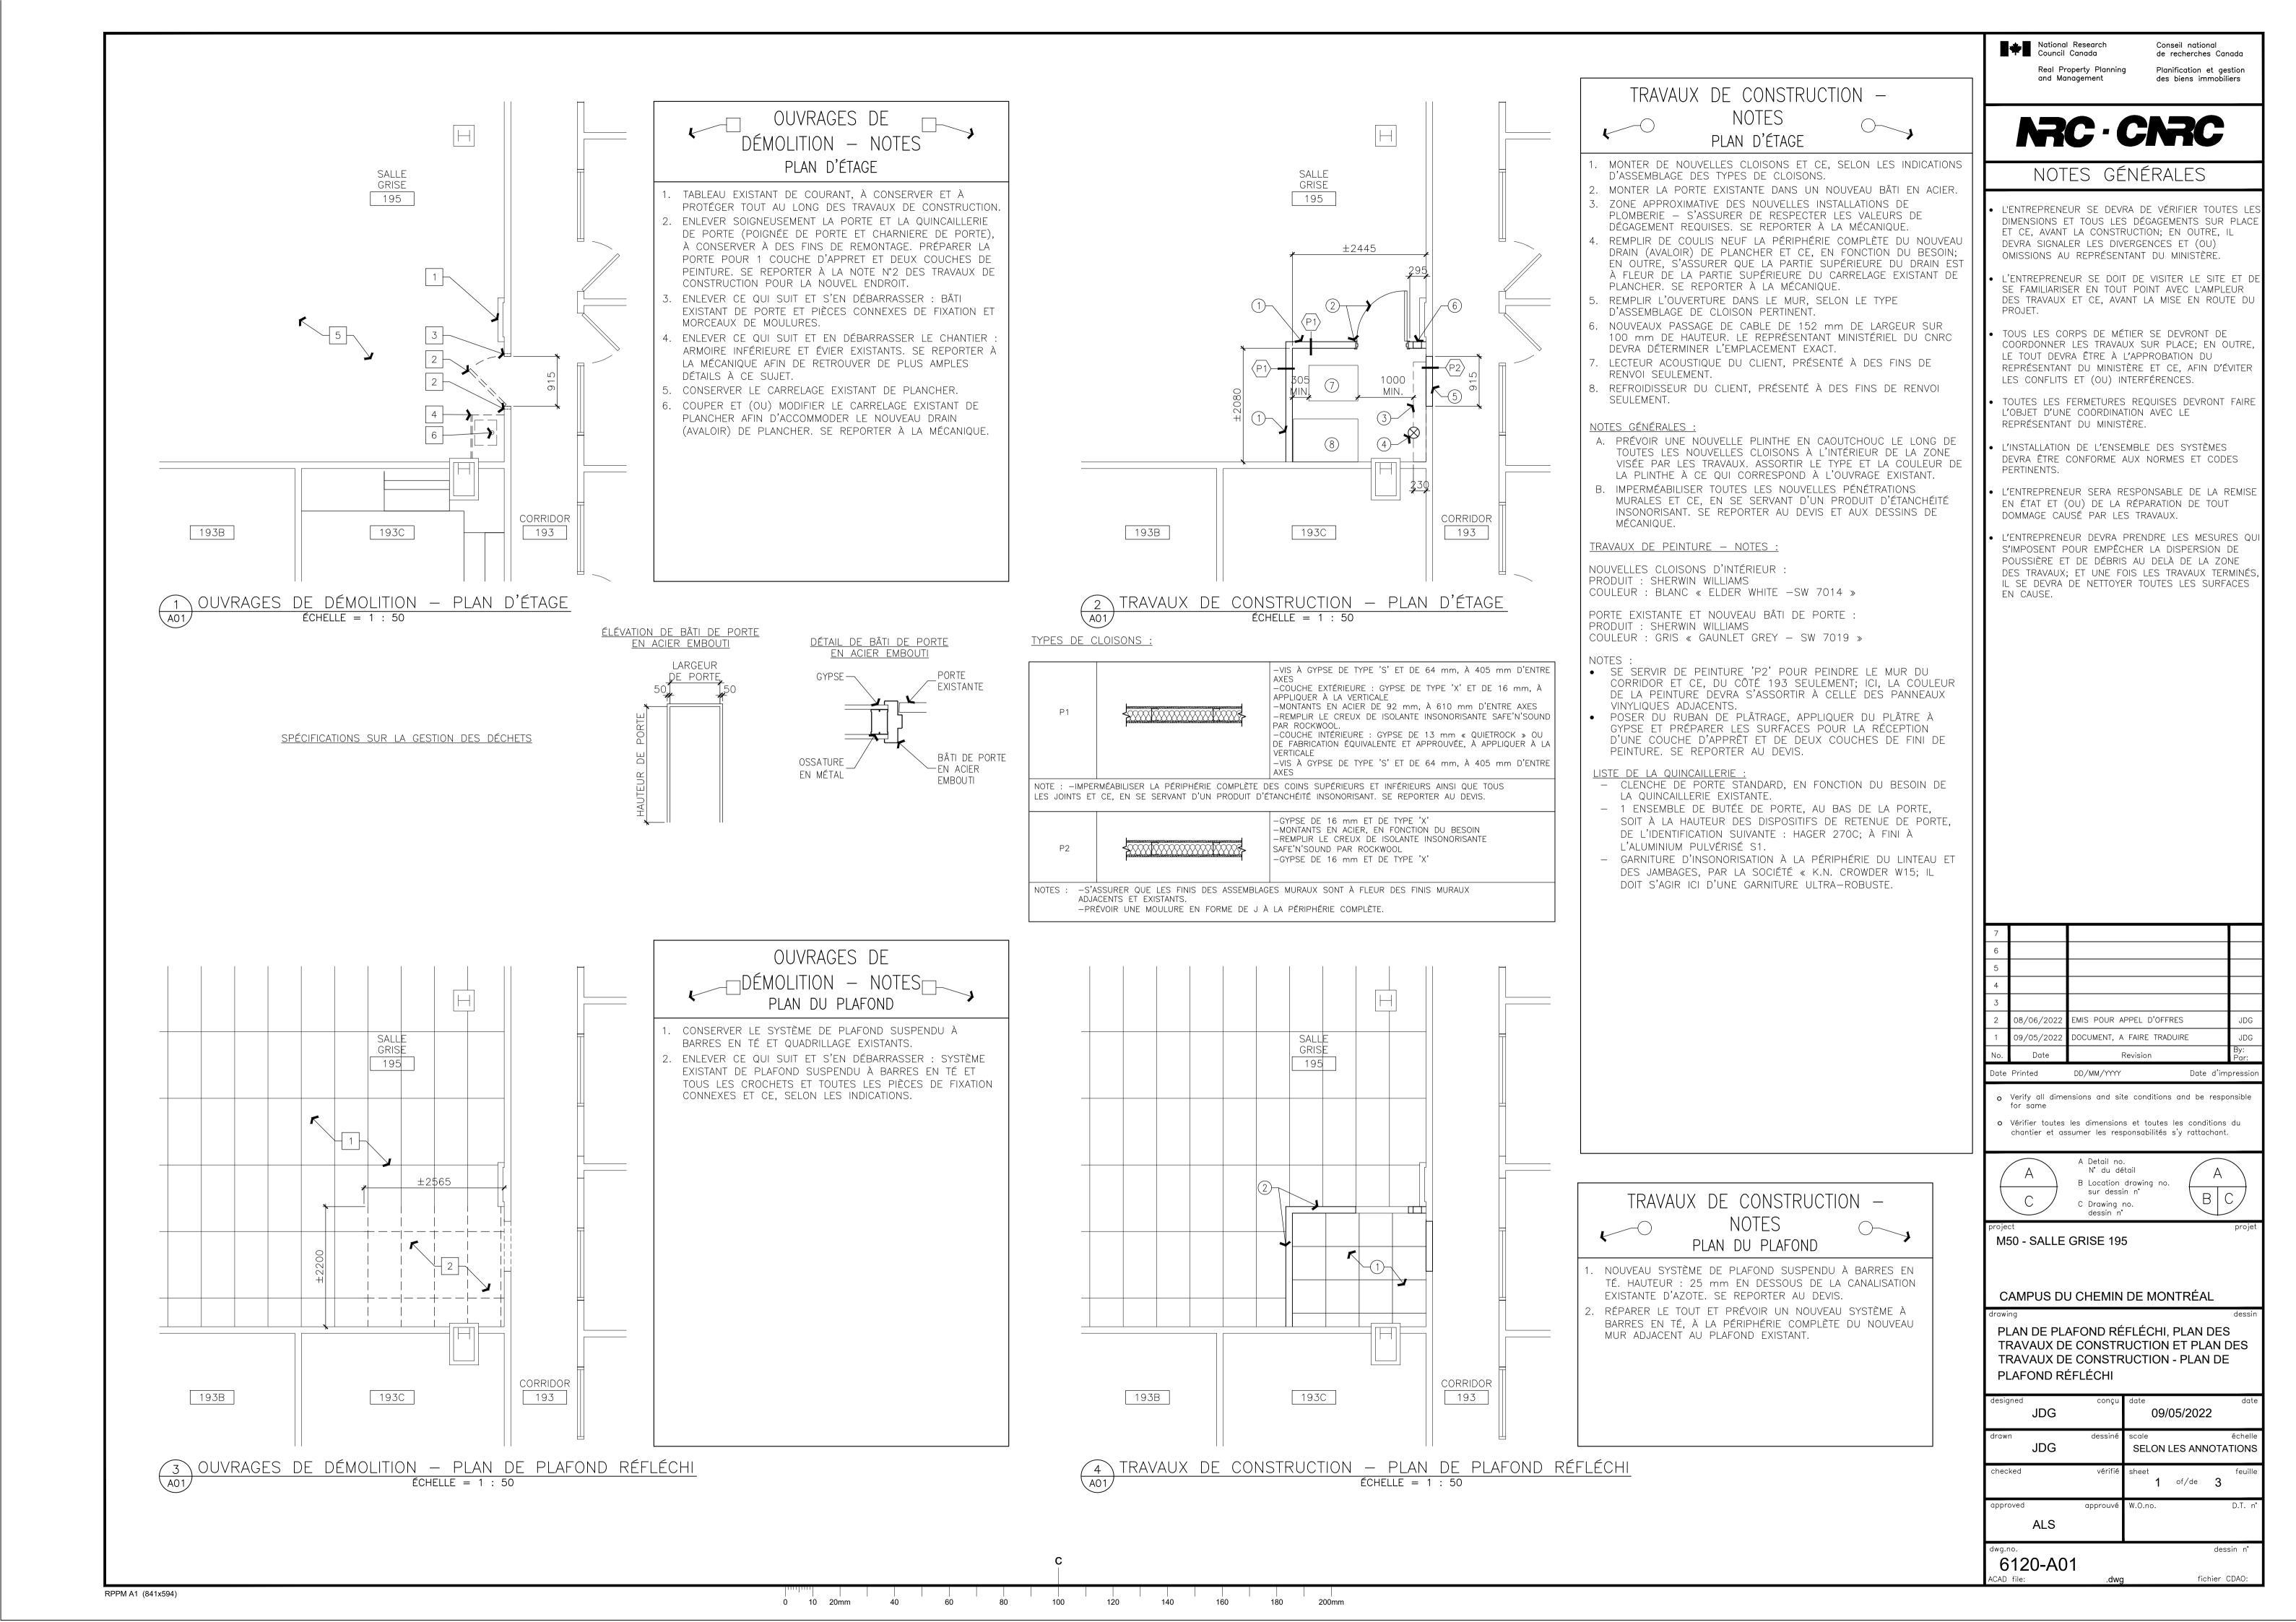

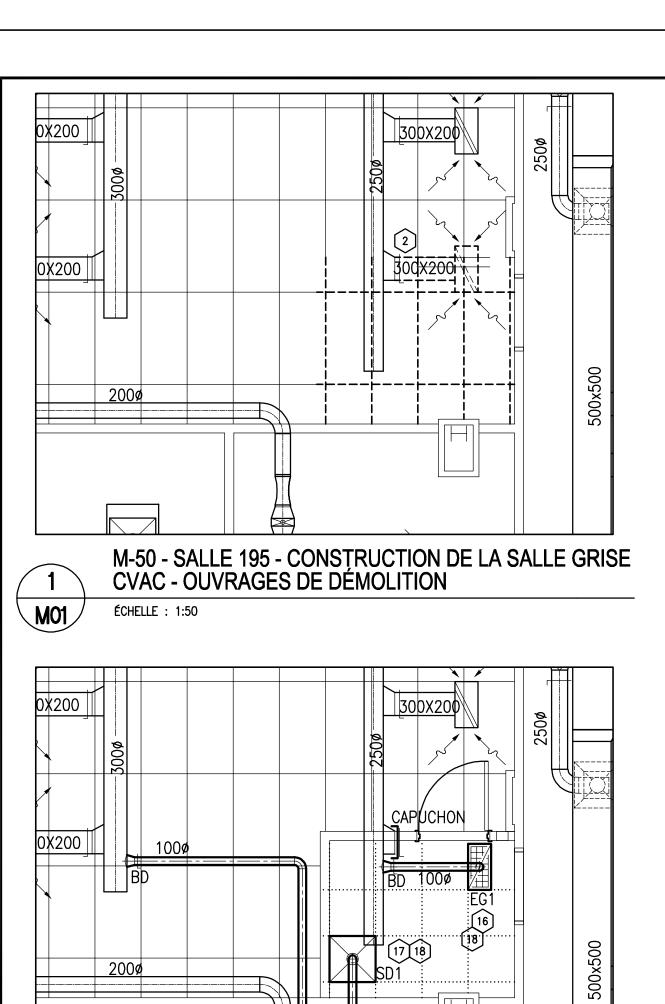


M-50 - SALLE 195 - CONSTRUCTION DE LA SALLE GRISE

CVAC - NOUVEAUX TRAVAUX

ÉCHELLE : 1:50


 $\setminus$  M01.

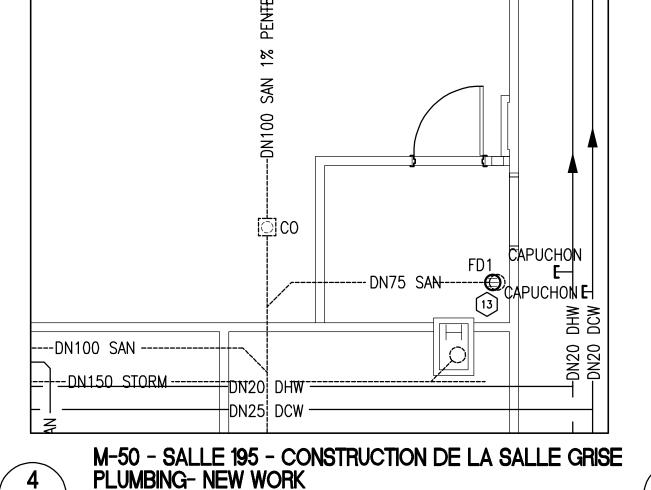

M-50 - SALLE 195 - CONSTRUCTION DE LA SALLE GRISE

‡†DN20! DHW⁻


PLOMBERIE - OUVRAGES DE DÉMOLITION

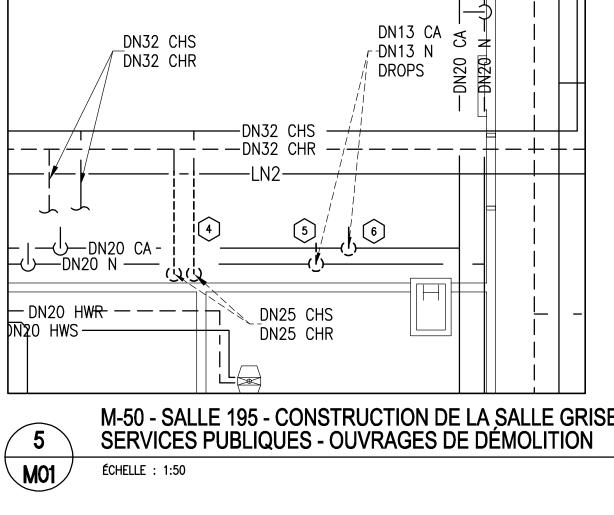




NOUVELLE POMPE ET

SYSTÈME DE FILTRE

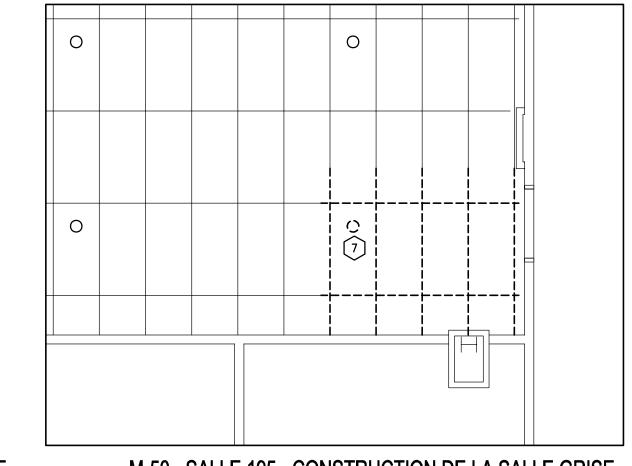

M-50 - SALLE 195 - CONSTRUCTION DE LA SALLE GRISE PROTECTION INCENDIE - OUVRAGES DE DÉMOLITION M01 ÉCHELLE : 1:50

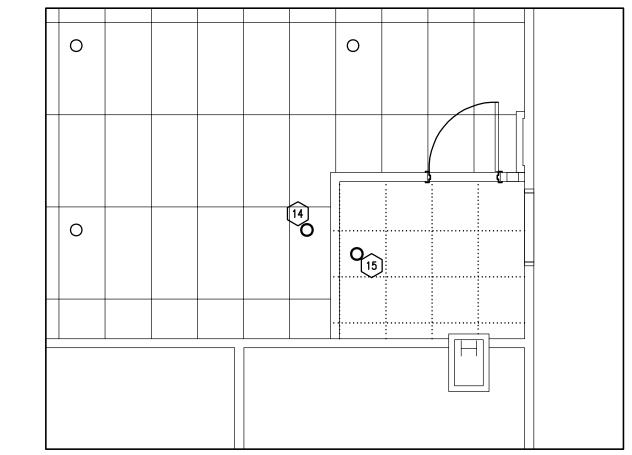


M-50 - SALLE 195 - CONSTRUCTION DE LA SALLE GRISE PROTECTION INCENDIE - NOUVEAUX TRAVAUX



CANALISATION DE COMMANDE

ÉCHELLE : 1:50

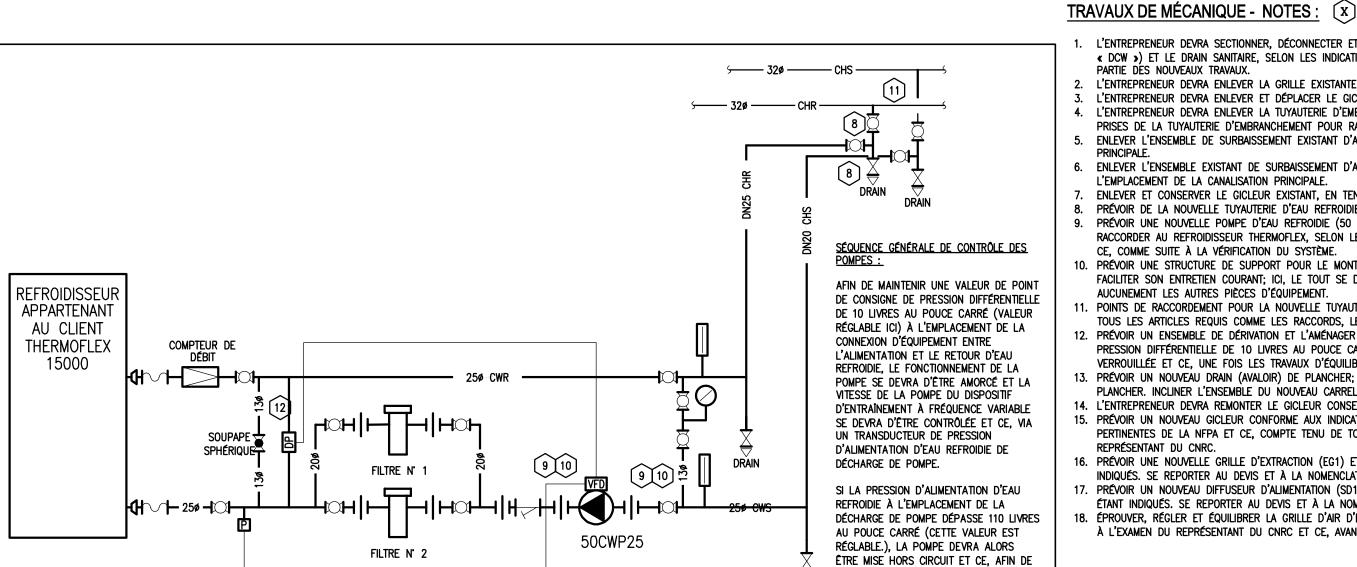

L'ENTREPRENEUR DEVRA SECTIONNER, DÉCONNECTER ET ENLEVER L'ÉVIER EXISTANT (LAV), LES RACCORDS CONNEXES, LES CANALISATIONS D'EAU CHAUDE DOMESTIQUE ET D'EAU FROIDE DOMESTIQUE (« DHW » « DCW ») ET LE DRAIN SANITAIRE, SELON LES INDICATIONS. DÉBARRASSER LE CHANTIER DES MATÉRIAUX. CONSERVER LA TUYAUTERIE EXISTANTE EN DESSOUS DE LA DALLE; À RÉUTILISER COMME S'ILS FAISAIENT PARTIE DES NOUVEAUX TRAVAUX. L'ENTREPRENEUR DEVRA ENLEVER LA GRILLE EXISTANTE D'EXTRACTION ET LE CONDUIT D'EMBRANCHEMENT ET LE REGISTRE CONNEXES. À CAPUCHONNER ET À IMPERMÉABILISER AU POINT D'EMBRANCHEMENT. L'ENTREPRENEUR DEVRA ENLEVER ET DÉPLACER LE GICLEUR EXISTANT, EN TENANT COMPTE DE L'EMPLACEMENT DU NOUVEAU MUR ET CE, SELON LES INDICATIONS. L'ENTREPRENEUR DEVRA ENLEVER LA TUYAUTERIE D'EMBRANCHEMENT D'ALIMENTATION D'EAU REFROIDIE ET DE RETOUR D'EAU REFROIDIE (« CHS » ET « CHR ») ET CE, SELON LES INDICATIONS. SE SERVIR DES PRISES DE LA TUYAUTERIE D'EMBRANCHEMENT POUR RACCORDER DES INSTALLATIONS ÉVENTUELLES. PRÉVOIR DE NOUVELLES SOUPAPES DE SECTIONNEMENT ET CE, AUX POINTS DE CONNEXION. ENLEVER L'ENSEMBLE DE SURBAISSEMENT EXISTANT D'AZOTE À L'ÉTAT GAZEUX ET SA SOUPAPE DE SECTIONNEMENT; PUIS CAPUCHONNER ET IMPERMÉABILISER LE TOUT À L'EMPLACEMENT DE LA CANALISATION ENLEVER L'ENSEMBLE EXISTANT DE SURBAISSEMENT D'AIR COMPRIMÉ, LA CONNEXION CONNEXE D'AIR COMPRIMÉ ET SA SOUPAPE DE SECTIONNEMENT; PUIS CAPUCHONNER ET IMPERMÉABILISER LE TOUT À L'EMPLACEMENT DE LA CANALISATION PRINCIPALE. ENLEVER ET CONSERVER LE GICLEUR EXISTANT, EN TENANT COMPTE DE LA CONSTRUCTION DU NOUVEAU MUR ET DU MONTAGE DU SYSTÈME DE QUADRILLAGE DE PLAFOND. PRÉVOIR DE LA NOUVELLE TUYAUTERIE D'EAU REFROIDIE ENTRE LES CANALISATIONS PRINCIPALES ET LA NOUVELLE POMPE D'EAU REFROIDIE ET CE, SELON LES INDICATIONS. PRÉVOIR UNE NOUVELLE POMPE D'EAU REFROIDIE (50 « CWP-->), UN COMPTEUR DE DÉBIT, DES FILTRES ET DES RACCORDS, SELON LES INDICATIONS; À RACCORDER AUX SERVICES EXISTANTS DU BÂTIMENT. RACCORDER AU REFROIDISSEUR THERMOFLEX, SELON LES INDICATIONS. ISOLER LA TUYAUTERIE, SELON LES STIPULATIONS DU DEVIS. ÉTIQUETER LA TUYAUTERIE SELON LES STIPULATIONS PERTINENTES DU DEVIS CE, COMME SUITE À LA VÉRIFICATION DU SYSTÈME. 10. PRÉVOIR UNE STRUCTURE DE SUPPORT POUR LE MONTAGE DE LA POMPE DE CIRCULATION (50 « CWP-- »), DES FILTRES ET DES ACCESSOIRES ASSORTIS. DÉTERMINER L'EMPLACEMENT DU SUPPORT POUR FACILITER SON ENTRETIEN COURANT; ICI, LE TOUT SE DEVRA DE FAIRE L'OBJET D'UNE COORDINATION AVEC LE REPRÉSENTANT DU CNRC, POUR AINSI S'ASSURER QUE L'EMPLACEMENT DUDIT SYSTÈME NE GÊNE AUCUNEMENT LES AUTRES PIÈCES D'ÉQUIPEMENT.

DN32 CHS

DN32 CHR

—U—DN20 CA--U---DN20 N -

– DN20 HW<del>R</del> — — —

ÉCHELLE: 1:50

M20 HWS—

M01

POINTS DE RACCORDEMENT POUR LA NOUVELLE TUYAUTERIE D'ALIMENTATION ET DE RETOUR D'EAU REFROIDIE. PRATIQUER LES CONNEXIONS REQUISES À L'EMPLACEMENT DES SOUPAPES EXISTANTES ET PRÉVOIR TOUS LES ARTICLES REQUIS COMME LES RACCORDS, LES ENSEMBLES RÉDUCTEURS ET AINSI DE SUITE. 2. PRÉVOIR UN ENSEMBLE DE DÉRIVATION ET L'AMÉNAGER AVEC UNE SOUPAPE SPHÉRIQUE ET CE, SELON LES INDICATIONS. LA SOUPAPE SPHÉRIQUE SE DEVRA D'ÊTRE RÉGLÉE EN FONCTION D'UNE VALEUR DE PRESSION DIFFÉRENTIELLE DE 10 LIVRES AU POUCE CARRÉ ET CE, LORSQUE LE REFROIDISSEUR THERMOFLEX SE TROUVE À L'ÉTAT ISOLÉ; ENFIN, LA SOUPAPE SE DEVRA D'ÊTRE BLOQUÉE EN POSITION VERROUILLÉE ET CE, UNE FOIS LES TRAVAUX D'ÉQUILIBRAGE TERMINÉS.

SERVICES PUBLIQUES - NOUVEAUX TRAVAUX

3. PRÉVOIR UN NOUVEAU DRAIN (AVALOIR) DE PLANCHER; À RACCORDER AU DRAIN SANITAIRE EXISTANT ET CE, SELON LES INDICATIONS. MONTER LE NOUVEAU DRAIN (AVALOIR) DE PLANCHER À FLEUR DU NIVEAU I PLANCHER. INCLINER L'ENSEMBLE DU NOUVEAU CARRELAGE DE PLANCHER EN DIRECTION DU DRAIN. À COORDONNER AVEC L'ENTREPRENEUR CHARGÉ DES TRAVAUX D'ARCHITECTURE. 4. L'ENTREPRENEUR DEVRA REMONTER LE GICLEUR CONSERVÉ ET SA PLAQUE ET CE, SELON LES INDICATIONS. 15. PRÉVOIR UN NOUVEAU GICLEUR CONFORME AUX INDICATIONS ET DE LA NOUVELLE TUYAUTERIE DE GICLEURS. L'ENTREPRENEUR EST TENU RESPONSABLE DE CONFIRMER QUE LE TOUT EST CONFORME AUX NORME PERTINENTES DE LA NFPA ET CE, COMPTE TENU DE TOUTES LES FERMETURES REQUISES POUR LA RÉALISATION DES TRAVAUX DE RACCORDEMENT NÉCESSAIRES. COORDONNER LES FERMETURES AVEC LE

REPRÉSENTANT DU CNRC. 16. PRÉVOIR UNE NOUVELLE GRILLE D'EXTRACTION (EG1) ET DE NOUVEAUX CONDUITS D'EMBRANCHEMENT ET CE, À PARTIR DES SYSTÈMES EXISTANTS DU BÂTIMENT, LA GROSSEUR ET L'EMPLACEMENT DESQUELS ÉTAN INDIQUÉS. SE REPORTER AU DEVIS ET À LA NOMENCLATURE AFIN DE RETROUVER DE PLUS AMPLES RENSEIGNEMENTS À CE SUJET. 7. PRÉVOIR UN NOUVEAU DIFFUSEUR D'ALIMENTATION (SD1) ET DE NOUVEAUX CONDUITS D'EMBRANCHEMENT ET CE, À PARTIR DES SYSTÈMES EXISTANTS DU BÂTIMENT, LA GROSSEUR ET L'EMPLACEMENT DESQUELS

ÉTANT INDIQUÉS. SE REPORTER AU DEVIS ET À LA NOMENCLATURE AFIN DE RETROUVER DE PLUS AMPLES RENSEIGNEMENTS À CE SUJET. 18. ÉPROUVER, RÉGLER ET ÉQUILIBRER LA GRILLE D'AIR D'EXTRACTION, LE DIFFUSEUR D'ALIMENTATION ET LA PRESSION DE LA POMPE AUX QUANTITÉS PRESCRITES. SOUMETTRE UNE COPIE DU RAPPORT D'ÉQUILIBRA À L'EXAMEN DU REPRÉSENTANT DU CNRC ET CE, AVANT L'INSERTION DUDIT RAPPORT DANS LES MANUELS D'EXPLOITATION ET D'ENTRETIEN.

CANIAI ICATIONIC	S D'EAU CHAUDE DOMESTIQUE ET D'EAU FROIDE DOMESTIQUE (« DHW » ET		LÉGENDE DES TRAVAUX DE MÉCANIQUE
JANALISATIONS IYAUTERIE EXIS	ISTANTE EN DESSOUS DE LA DALLE; À RÉUTILISER COMME S'ILS FAISAIENT	SYMBOLE	DESCRIPTION
	CAPUCHONNER ET À IMPERMÉABILISER AU POINT D'EMBRANCHEMENT. E, SELON LES INDICATIONS.	$\bowtie$	SOUPAPE
REFROIDIE ( SOUPAPES D	(« CHS » ET « CHR ») ET CE, SELON LES INDICATIONS. SE SERVIR DES DE SECTIONNEMENT ET CE, AUX POINTS DE CONNEXION.		SOUPAPE À BILLE
	ET IMPERMÉABILISER LE TOUT À L'EMPLACEMENT DE LA CANALISATION	<b>&gt;</b>	SOUPAPE SPHÉRIQUE
	TIONNEMENT; PUIS CAPUCHONNER ET IMPERMÉABILISER LE TOUT À	M	SOUPAPE DE RETENUE
'EAU REFROID	ÈME DE QUADRILLAGE DE PLAFOND. DIE ET CE, SELON LES INDICATIONS.	$\bowtie \triangleright$	SOUPAPE DE DRAINAGE
	ES INDICATIONS; À RACCORDER AUX SERVICES EXISTANTS DU BÂTIMENT. À UETER LA TUYAUTERIE SELON LES STIPULATIONS PERTINENTES DU DEVIS ET	H	ÉGOUTTOIR
	ESSOIRES ASSORTIS. DÉTERMINER L'EMPLACEMENT DU SUPPORT POUR POUR AINSI S'ASSURER QUE L'EMPLACEMENT DUDIT SYSTÈME NE GÊNE	•	POMPE
	NS REQUISES À L'EMPLACEMENT DES SOUPAPES EXISTANTES ET PRÉVOIR	-11	REGARD
	PHÉRIQUE SE DEVRA D'ÊTRE RÉGLÉE EN FONCTION D'UNE VALEUR DE	Ф	THERMOMÈTRE
	É; ENFIN, LA SOUPAPE SE DEVRA D'ÊTRE BLOQUÉE EN POSITION	Q	INDICATEUR DE PRESSION
	INTER LE NOUVEAU DRAIN (AVALOIR) DE PLANCHER À FLEUR DU NIVEAU DU L'UR CHARGÉ DES TRAVAUX D'ARCHITECTURE.	0	TUYAU, VERS LE HAUT
	RESPONSABLE DE CONFIRMER QUE LE TOUT EST CONFORME AUX NORMES	O	TUYAU, VERS LE BAS
JX DE RACCORDEMENT NÉCESSAIRES. COORDONNER LES FERMETURES AVEC LE		O	SIPHON SANITAIRE
SYSTÈMES EXISTANTS DU BÂTIMENT, LA GROSSEUR ET L'EMPLACEMENT DESQUELS ÉTANT SUJET.		1 1	RACCORD-UNION
DES SYSTÈMES EXISTANTS DU BÂTIMENT, LA GROSSEUR ET L'EMPLACEMENT DESQUELS À CE SUJET.		Г	CAPUCHON
POMPE AUX Q T D'ENTRETIEN	QUANTITÉS PRESCRITES. SOUMETTRE UNE COPIE DU RAPPORT D'ÉQUILIBRAGE N.	⊜	DRAIN (AVALOIR) DE PLANCHER
		口口	évent d'air
TRAVAL	JX DE MÉCANIQUE - LÉGENDE DES TYPES DE LIGNES		CONTRÔLE DU DÉBIT
LIGNE	DESCRIPTION	0	GICLEUR, DE TYPE PENDENT
	INDIQUE UN ARTICLE NEUF	•	GICLEUR, DE TYPE PENDENT ET SEMI-SORTANT
	INDIQUE UN ARTICLE EXISTANT, À CONSERVER.	0	GICLEUR DISSIMULÉ
	INDIQUE UN ARTICLE À DÉMOLIR ET (OU) À ENLEVER		CONDUIT DE FORME RECTANGULAIRE
DCW	EAU FROIDE DOMESTIQUE		CONDUIT DE FORME RONDE
——DHW——	EAU CHAUDE DOMESTIQUE		COUDE DE 90.
SAN	TUYAUTERIE DE DRAINAGE SANITAIRE	$\triangle$	COUDE DE 45°
VNT	TUYAUTERIE D'ÉVENT		CONDUIT D'EMBRANCHEMENT DE FORME RECTANGULAIRE, À AMÉNAGER AVEC UN REGISTRE D'ÉQUILIBRAGE.
—— СНЅ——	- ALIMENTATION D'EAU REFROIDIE		CONDUIT D'EMBRANCHEMENT DE FORME RONDE, À AMÉNAGER AVEC UN REGISTRE D'ÉQUILIBRAGE.
—CHR——	RETOUR D'EAU REFROIDIE	BD	REGISTRE D'ÉQUILIBRAGE
LN2	TUYAUTERIE D'AZOTE LIQUIDE	段	interrupteur de débit
— N2 ——	TUYAUTERIE D'AZOTE	P	CAPTEUR DE PRESSION (COMMANDE NUMÉRIQUE DIRECTE)
— са —	- AIR COMPRIMÉ	DP	CAPTEUR DE PRESSION DIFFÉRENTIELLE (COMMANDE NUMÉRIQUE DIRECTE)

	LÉGENDE DES TRAVAUX DE MÉCANIQUE
SYMBOLE	DESCRIPTION
$\bowtie$	SOUPAPE
	SOUPAPE À BILLE
	SOUPAPE SPHÉRIQUE
M	SOUPAPE DE RETENUE
	SOUPAPE DE DRAINAGE
$\rightarrow$	ÉGOUTTOIR
<b>•</b>	POMPE
41	REGARD
Ф	THERMOMÈTRE
Q	INDICATEUR DE PRESSION
0	TUYAU, VERS LE HAUT
O	TUYAU, VERS LE BAS
ی	SIPHON SANITAIRE
ı ı	RACCORD-UNION
Г	CAPUCHON
⊜	DRAIN (AVALOIR) DE PLANCHER
<b>P</b>	évent d'air
	CONTRÔLE DU DÉBIT
0	GICLEUR, DE TYPE PENDENT
•	GICLEUR, DE TYPE PENDENT ET SEMI-SORTANT
0	GICLEUR DISSIMULÉ
	CONDUIT DE FORME RECTANGULAIRE
<del></del>	CONDUIT DE FORME RONDE
	CONDE DE 30.
$\triangle$	COUDE DE 45
	CONDUIT D'EMBRANCHEMENT DE FORME RECTANGULAIRE, À AMÉNAGER AVEC UN REGISTRE D'ÉQUILIBRAGE.
	CONDUIT D'EMBRANCHEMENT DE FORME RONDE, À AMÉNAGER AVEC UN REGISTRE D'ÉQUILIBRAGE.
BD	registre d'équilibrage
EŽ	interrupteur de débit
P	CAPTEUR DE PRESSION (COMMANDE NUMÉRIQUE DIRECTE)
DP	CAPTEUR DE PRESSION DIFFÉRENTIELLE (COMMANDE NUMÉRIQUE DIRECTE)
[VFD]	DISPOSITIF D'ENTRAÎNEMENT À FRÉQUENCE VARIABLE

and Management	des biens immobilie
RC-C	

NOTES GÉNÉRALES

L'ENTREPRENEUR SE DEVRA DE VÉRIFIER TOUTES LES DIMENSIO ET TOUS LES DÉGAGEMENTS SUR PLACE ET CE, AVANT LA CONSTRUCTION; EN OUTRE, IL DEVRA SIGNALER LES DIVERGENCES ET (OU) OMISSIONS AU REPRÉSENTANT DU MINISTÈRE.

Conseil national de recherches Canada Planification et gestion

L'ENTREPRENEUR SE DOIT DE VISITER LE SITE ET D SE FAMILIARISER EN TOUT POINT AVEC L'AMPLEUR DES TRAVAUX ET CE, AVANT LA MISE EN ROUTE DU

TOUS LES CORPS DE MÉTIER SE DEVRONT DE COORDONNER LES TRAVAUX SUR PLACE; EN OUTRE, LE TOUT DEVRA ÊTRE À L'APPROBATION DU REPRÉSENTANT DU MINISTÈRE ET CE, AFIN D'ÉVITER LES CONFLITS ET (OU) INTERFÉRENCES.

TOUTES LES FERMETURES REQUISES DEVRONT FAIRE L'OBJET D'UNE COORDINATION AVEC LE REPRÉSENTANT DU MINISTÈRE.

L'INSTALLATION DE L'ENSEMBLE DES SYSTÈMES DEVRA ÊTRE CONFORME AUX NORMES ET CODES

L'ENTREPRENEUR SERA RESPONSABLE DE LA REMISE EN ÉTAT ET (OU) DE LA RÉPARATION DE TOUT DOMMAGE CAUSÉ PAR LES TRAVAUX.

L'ENTREPRENEUR DEVRA PRENDRE LES MESURES QUI S'IMPOSENT POUR EMPÊCHER LA DISPERSION DE POUSSIÈRE ET DE DÉBRIS AU DELÀ DE LA ZONE DES TRAVAUX; ET UNE FOIS LES TRAVAUX TERMINÉS IL SE DEVRA DE NETTOYER TOUTES LES SURFACES EN CAUSE.

KEY PLAN PLAN CLÉ

0	DD MM YYYY	XXXX		
No.	Date		Revision	

Verify all dimensions and site conditions and be responsible

vérifier toutes les dimensions et toutes les conditions du chantier et assumer les responsabilités s'y rattachant.

> N° du détail sur dessin n°

B Location drawing no.

BÂTIMENT M-50- SALLE 195 - TRAVAUX DE RÉNOVATION DE LA SALLE GRISE

#### CAMPUS DU CHEMIN DE MONTRÉAL

TRAVAUX DE MÉCANIQUE - NOUVEAUX TRAVAUX, **OUVRAGES DE DÉMOLITION, NOMENCLATURES,** REPRÉSENTATION SCHÉMATIQUE, DESCRIPTION DES TRAVAUX ET LÉGENDE

designed	JWG	conçu	M.	AI 2022		aate	
drawn	JWG	dessiné	scale échell SELON LES INDICATIONS				
checked		vérifié	sheet <b>1</b>	of/de	1	feuille	
approved	ALS	approuvé	W.O.no.			D.T. n°	
dwg.no.					des	sin n°	

6120-M01 fichier CDAO:

REMARQUES	ÉTIQUE'
	SD1
DI LEG DONINEEG OF ADDEG AEIN DE	

PROTÉGER L'ÉQUIPEMENT.

-DN100 SAN

M01

M01

ÉCHELLE : 1:50

--DN150\_STORM -

ÉCHELLE : 1:50

	NOMENCLATURE DES POMPES DE CIRCULATION									
N.	EMPLACEMENT	TYPE DE POMPE	MATÉRIAU — ROUE MOTRICE	DÉBIT (L/MIN)	TÊTE (kPa)	POIDS (KG)	TENSION	AMPÈRES	FORCE MOTRICE	REMARQUES
50CWP	LOCAL 195	CIRCULATION	ACIER INOX.	22.7	137	10.4	208/3/60		2	VOIR LES DONNÉES CI-APRÈS AFIN DE RETROUVER DE PLUS AMPLES DÉTAILS À CE SUJET.
NOTES:					•	-			•	

SYSTÈME D'EAU REFROIDIE POUR LE NOUVEAU

REFROIDISSEUR D'EAU DE 15 000 WATTS

ÉCHELLE : SANS OBJET


1. LES POMPES 50 CWP26 SONT FONDÉES SUR LE MODÈLE TE 1HP HELIX 2/1 2/3 DE LA SOCIÉTÉ WILOHELIX, AVEC UN ENSEMBLE D'ENTRAÎNEMENT À GRANDE VITESSE, LEQUEL ENSEMBLE SE DEVANT DE CORRESPONDRE À UN SYSTÈME DE RELAIS MONOBLOC ET AUTONOME; ICI, IL S'AGIT D'UNE CONSTRUCTION EN ACIER INOXYDABLE. ENFIN, LE TOUT DEVRA ÊTRE CONTRÔLÉ AFIN D'ATTEINDRE LA VALEUR DU POINT DE CONSIGNE SIGNALÉE DANS LA SÉQUENCE DES COMMANDES. LA POMPE DEVRA ÊTRE AMÉNAGÉE AVEC UN INTERRUPTEUR DE COUPURE DE PRESSION ÉLEVÉE, LEQUEL SE DEVANT D'ÊTRE RÉGLÉ À 110 LIVRES AU POUCE CARRÉ. LES TRANSDUCTEURS DE PRESSION SONT FONDÉS SUR CE QUI SUIT : 2 TRANSDUCTEURS DE PRESSION DE FABRICATION GREYSTONE. 2. À NOTER QUE LES POMPES DEVRONT ÊTRE RÉGLABLES; AUSSI, QU'ELLES SE DEVRONT DE COMPRENDRE UNE SESSION D'INSTRUCTIONS ET CE, EN PRÉSENCE

DU REPRÉSENTANT DU CNRC. LA SESSION PROPREMENT DITE D'INSTRUCTIONS DEVRA ÊTRE DONNÉE PAR L'ENTREPRENEUR OU PAR LE REPRÉSENTANT DU

	NOMENC	LATURE DES	S DIFFUSE	EURS ET D	ES GRILLES				
ÉTIQUETTE	TYPE	GROSSEUR (MM X MM)	entrée	débit d'air	REMARQUES				
SD1	FAÇADE PERF.	610X610	100ø	60 L/S	NOUVEAU				
EG1	FAÇADE PERF.	610X300	100ø	60 L/S	NOUVEAU				
NOTES:									
	NOUVEAUX DIFFUS	SEURS SD1 SONT FONI	dés sur ce qui	SUIT : MODÈLE PO	OS DE LA SOCIÉTÉ EH PRICE;				

LES NOUVELLES GRILLES DE RETOUR RG1 SONT FONDÉES SUR CE QUI SUIT : MODÈLE PFRF DE LA SOCIÉTÉ EH PRICE; DE COULEUR BLANCHE. TOUT PRODUIT DE SUBSTITUTION À CE QUI EST MENTIONNÉ CI-AVANT AU NIVEAU DE LA CONCEPTION SE DEVRA D'ÊTRE SOUMIS OU PRÉSENTÉ DURANT LE PROCESSUS D'APPEL D'OFFRES ET CE, AVANT LA DATE PRESCRITE POUR LES PRODUITS DE SUBSTITUTION.

FOURNISSEUR DE POMPES.

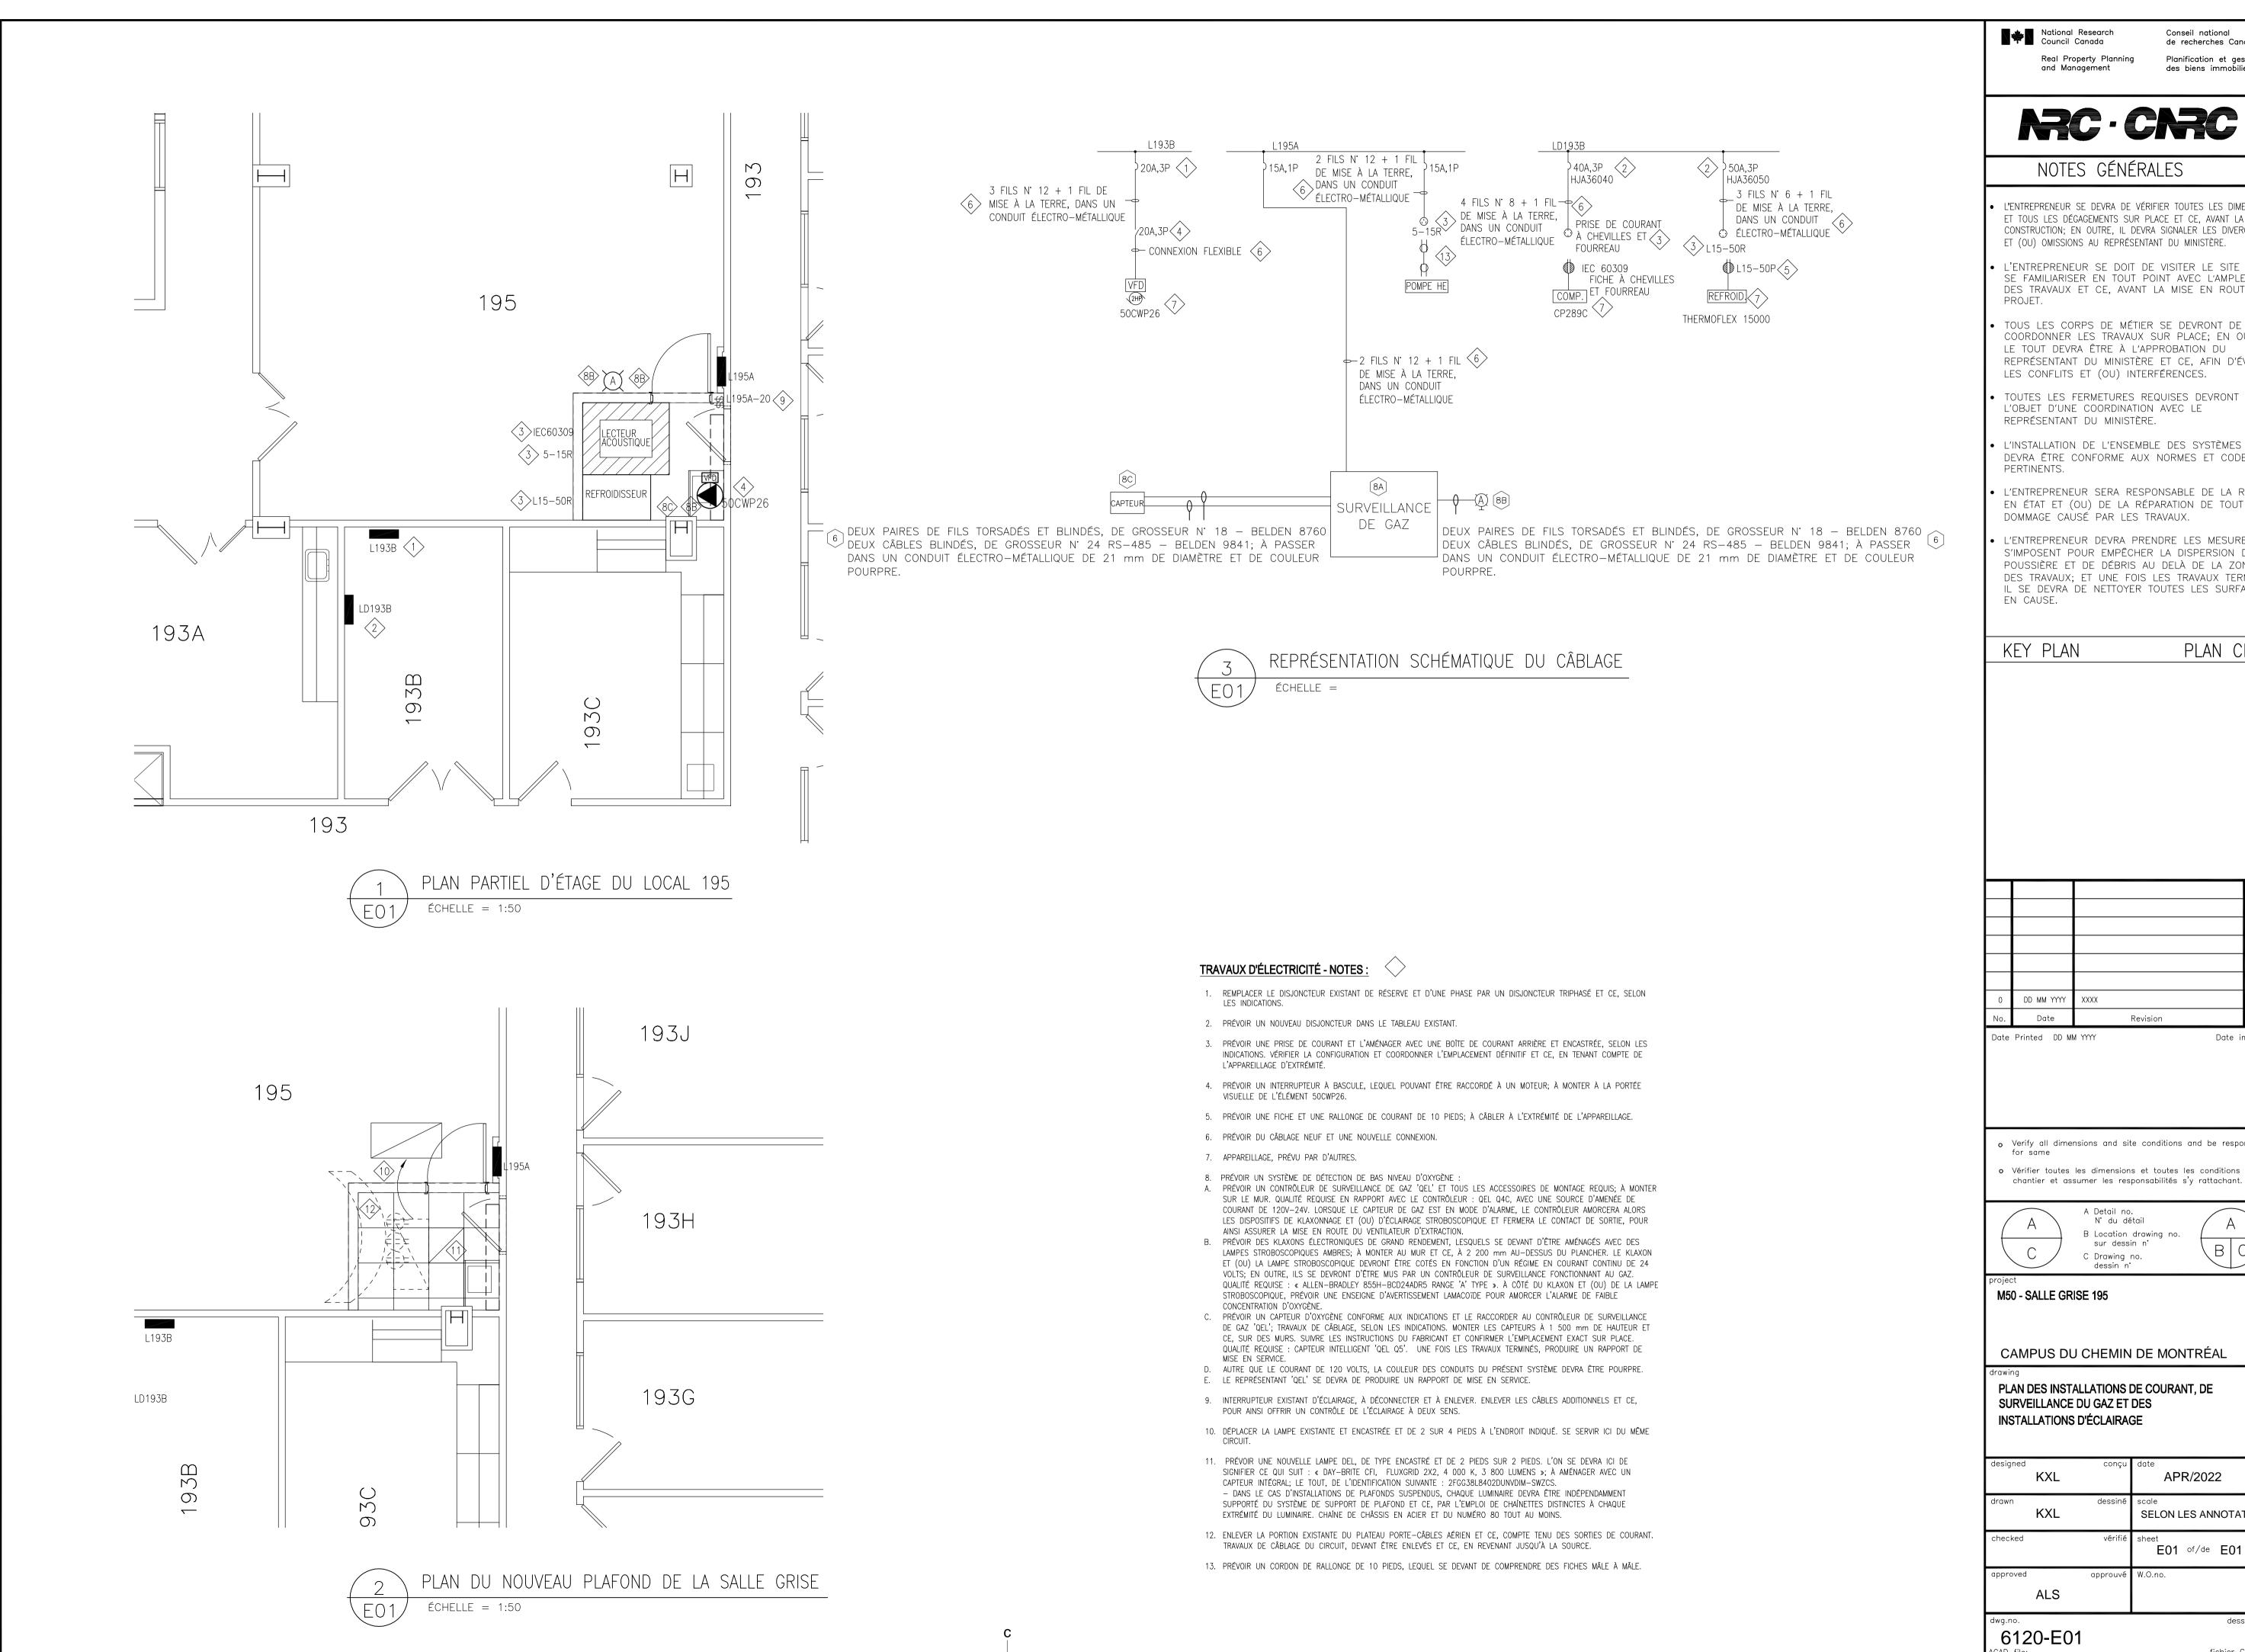


Conseil national de recherches Canada Planification et gestion des biens immobiliers

# RRC - CRRC

- L'ENTREPRENEUR SE DEVRA DE VÉRIFIER TOUTES LES DIMENSION ET TOUS LES DÉGAGEMENTS SUR PLACE ET CE, AVANT LA CONSTRUCTION: EN OUTRE. IL DEVRA SIGNALER LES DIVERGENCES
- L'ENTREPRENEUR SE DOIT DE VISITER LE SITE ET D SE FAMILIARISER EN TOUT POINT AVEC L'AMPLEUR DES TRAVAUX ET CE, AVANT LA MISE EN ROUTE DU
- TOUS LES CORPS DE MÉTIER SE DEVRONT DE COORDONNER LES TRAVAUX SUR PLACE; EN OUTRE, LE TOUT DEVRA ÊTRE À L'APPROBATION DU REPRÉSENTANT DU MINISTÈRE ET CE, AFIN D'ÉVITER
- TOUTES LES FERMETURES REQUISES DEVRONT FAIRE L'OBJET D'UNE COORDINATION AVEC LE
- L'INSTALLATION DE L'ENSEMBLE DES SYSTÈMES DEVRA ÊTRE CONFORME AUX NORMES ET CODES
- L'ENTREPRENEUR SERA RESPONSABLE DE LA REMISE EN ÉTAT ET (OU) DE LA RÉPARATION DE TOUT
- L'ENTREPRENEUR DEVRA PRENDRE LES MESURES QU S'IMPOSENT POUR EMPÊCHER LA DISPERSION DE POUSSIÈRE ET DE DÉBRIS AU DELÀ DE LA ZONE DES TRAVAUX; ET UNE FOIS LES TRAVAUX TERMINÉS IL SE DEVRA DE NETTOYER TOUTES LES SURFACES

PLAN CLÉ

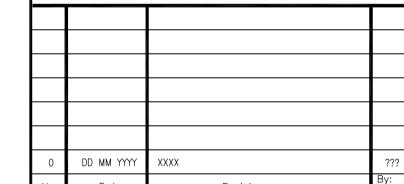

Date imprimé

- verify all dimensions and site conditions and be responsible
- o Vérifier toutes les dimensions et toutes les conditions du

designed	KXL	conçu	date <b>AP</b>	R/202	2	date
drawn	KXL	dessiné	scale SELON L	ES AN	NOTA	échelle <b>「IONS</b>
checked		vérifié	sheet E01	of/de	E01	feuille
approved		approuvé	W.O.no.			D.T. n*
	ALS					

fichier CDAO:

dessin n°

RPPM A1 (841x594)